

ГОССТРОЙ
РСФСР
КБ
ПО ЖЕЛЕЗOBETONУ
им. А.А. ЯКУШЕВА

КОМПЛЕКСНАЯ
СЕРИЯ 125

ТИПОВЫЕ ПРОЕКТЫ КРУПНОПАНЕЛЬНЫХ
ЖИЛЫХ ДОМОВ И ОБЩЕСТВЕННЫХ ЗДАНИЙ

ТИПОВОЙ ПРОЕКТ 125-045/1.2
БЛОК - СЕКЦИЯ 9-ЭТАЖНАЯ 54-КВАРТИРНАЯ
РЯДОВАЯ 1А-1А-1Б-1Б-2А-2А
/для строительства в городах Братске и Честь-Илимске/

ЧАСТЬ 3
ВОДОСНАБЖЕНИЕ,
КАНАЛИЗАЦИЯ,
ВОДОСТОКИ.



ВЕДОМОСТЬ ЧЕРТЕЖЕЙ

АИСТ	НАИМЕНОВАНИЕ	СТР.	ПРИМЕЧАНИЕ
ВК-1	ЗАГЛАВНЫЙ АИСТ /НАЧАЛО/	2	
ВК-2	ЗАГЛАВНЫЙ АИСТ /окончание/	3	
ВК-3.4	СВОДНАЯ СПЕЦИФИКАЦИЯ НИЖЕ ОТМ. 0.000	4.5	
ВК-5.6	СВОДНАЯ СПЕЦИФИКАЦИЯ ВЫШЕ ОТМ. 0.000	6.7	
ВК-7	ПЛАН ТЕХНОЛОГИЯ/ЛЕНТОЧНЫЕ ФУНДАМЕНТЫ/КАНАЛИЗАЦИЯ. водосток. Выпуск в сторону оси "Ас"	8	
ВК-8	ПЛАН ТЕХНОЛОГИЯ/ЛЕНТОЧНЫЕ ФУНДАМЕНТЫ/КАНАЛИЗАЦИЯ водосток. Выпуск в сторону оси "Гс"	9	
ВК-9	ТЕХНОЛОГИЯ/ЛЕНТОЧНЫЕ ФУНДАМЕНТЫ/ КАНАЛИЗАЦИЯ. водосток. Схемы трубопроводов. Разрез.	10	
ВК-10	ПЛАН ТЕХНОЛОГИЯ/СВАИНОЕ ОСНОВАНИЕ/КАНАЛИЗАЦИЯ водосток. Выпуск в сторону оси "Ас"	11	
ВК-11	ПЛАН ТЕХНОЛОГИЯ/СВАИНОЕ ОСНОВАНИЕ/КАНАЛИЗАЦИЯ. водосток. Выпуск в сторону оси "Гс"	12	
ВК-12	ТЕХНОЛОГИЯ/СВАИНОЕ ОСНОВАНИЕ/ КАНАЛИЗАЦИЯ водосток. Схемы трубопроводов. Разрез.	13	

ПРИВЯЗКА ПРИНЯТО:

1. Выпуск канализации - в сторону оси "Ас":
 - в сторону оси "Гс".
2. Монтаж санузлов - с применением сантехкабин "Россылью".

АИСТ	НАИМЕНОВАНИЕ	СТР.	ПРИМЕЧАНИЕ
ВК-13	ПЛАН ТЕХНОЛОГИЯ/ЛЕНТОЧНЫЕ ФУНДАМЕНТЫ водопровода	14	
ВК-14	ПЛАН ТЕХНОЛОГИЯ/СВАИНОЕ ОСНОВАНИЕ/ водопровод	15	
ВК-15	ТЕХНОЛОГИЯ. Водопровод. СХЕМЫ ТРУБОПРОВОДОВ	16	
ВК-16	ТЕХНОЛОГИЯ. Монтажные разрезы	17	
ВК-17	ПЛАН 1 ЭТАЖА. /тип 1/	18	
ВК-18	ПЛАН 1 ЭТАЖА /тип 2/	19	
ВК-19	ПЛАН 1 ЭТАЖА /тип 3/	20	
ВК-20	ПЛАН 2-9 ЭТАЖЕЙ	21	
ВК-21	ПЛАН ЧЕРДАКА	22	
ВК-22	ПЛАН-ТЕПЛОГОЧЕРДАКА С СЕТИМИ КАНАЛИЗАЦИИ. СХЕМА объединения стояков канализации на чердаке.	23	

ОБОЗНАЧЕНИЕ	НАИМЕНОВАНИЕ	ПРИМЕЧАНИЕ
1.188-5 ВЫПУСК 6.7	ЖЕЛЕЗОБЕТОННЫЕ КАБИНЫ САНИТАРНО-ТЕХНИЧЕСКИХ УЗЛОВ ЖИЛЫХ ДОМОВ ДО 9 ЭТ. СВЫСОТОЙ ЭТ. 2.8М	
4.984-69	СРЕДСТВА КРЕПЛЕНИЯ САНИТАРНО-ТЕХНИЧЕСКИХ УСТРОЙСТВ	
4.900-6 ВЫПУСК 4	АЛЬБОМ ВСПРУГИВАНИЯ ФАСОННЫХ ЧАСТЕЙ И АРМАТУРЫ ДЛЯ СЕТЕК И СООРУЖЕНИЯ ВОДОПРОВОДА И КАНАЛИЗАЦИИ. ВНУТРЕННЕЕ САНИТАРНО-ТЕХНИЧЕСКОЕ ОБОРУДОВОВАНИЯ	

ПРИВЯЗКА НАСТОЯЩЕГО ТИПОВОГО ПРОЕКТА ВЫДАНЕНА В
СООТВЕТСТВИИ С ДЕЙСТВУЮЩИМИ НОРМАМИ И ПРАВИЛАМИ
(в том числе по взрыво-пожарной безопасности)
ГА. ИНЖЕНЕР ПРОЕКТА / /
19

Настоящий проект выполнен в соответствии
с действующими нормами и правилами (в том
числе по взрыво-пожарной безопасности)
ГА. КОНСТРУКТОР ПРОЕКТА *Рев-* /СЕЧЕЙКО А.И./
1981г.

ПРИВЯЗАН	
125-045/1.2	4.3
ДН. №	9-ЭТАЖНАЯ БЛОК-СЕКЦИЯ РЯДОВАЯ С ОДНО- ДВУХКОМНАТНЫМИ КВАРТИРАМИ 16/Б ЗАСАЛА
ЗАВ. ОТД. ЯКУШЕВИЧ <i>Рев</i>	СТАДИЯ АИСТ (АИСТОВ)
ГАЛКОНСКИЙ СЕЧЕЙКО <i>Рев</i>	Т.Р. ВК-1 23
РУЧКИРИС СУНАВИЦЕВА <i>Рев</i>	ЗАГЛАВНЫЙ АИСТ
ПРОФЕРАЛ АНГЕЛЕНКО <i>Рев</i>	ПОЖЕЛЕЗОБЕТОНУ КБ им. А. ЯКУШЕВА ГОСУДАРСТВЕННЫЙ РЕГИСТР
РАЗРБ СУНАВИЦЕВА <i>Рев</i>	

Г/ ВЫПУСК КАНАЛИЗАЦИИ В ДВУХ ВАРИАНТАХ 1/8 СТОРОНУ ОСИ „А“
1/9 СТОРОНУ ОСИ „Б“
Д/ МОНТАЖ САНИТАРНЫХ УСЛОВИЙ КАК „РУССКИЕ“ ТАК И С ПРИМЕНЕНИЕМ САНИТАРНО-ТЕХНИЧЕСКИХ КАБИН ПО СЕРИИ 1.108-5 ВЫЛ. 6,7.

3. СПЕЦИФИКАЦИЯ МАТЕРИАЛОВ ВЫШЕ ОТМ. 0.000 ДАНА В ДВУХ ВАРИАНТАХ.
При этом в варианте с объемными сантехкабинами сантехническое оборудование в них не учитывается, а предусматривается в отдельной калькуляции на сантехкабине.

4. Длина канализационного выпуска от наружной стены до колодца условно принята равной 5,0 м и учтена в спецификации.

5. Спецификация данной части проекта не учитывает магистрали расположенные в подвале.

6. Монтаж систем водоснабжения, канализации и водостока производится в соответствии со СНиП III-48-75.

7. Подводки к стоякам холодного и горячего водоснабжения изолируются: основной слой - полуцилиндры минераловатные на синтетической связке по ГОСТ 23208-78, δ=30мм, покровный слой - лакостеклоткань гидрофобная СЭГ по ТУ 36-4180-70. Подводки холодной воды изолируются аналогичным способом с добавлением гидроизоляционного слоя из пергамина или руберона /под лакостеклоткань/.

8. Открытый выпуск водостока в месте пересечения с наружной стеной изолировано минеральной ватой слоем не менее 50 мм с заделкой отверстия с обеих сторон цементным раствором.

9. На каждом канализационном стояке в теплоподполье устанавливается ревизия. Установку ревизии производят на высоте не превышающей уровня земли у здания.

10. Перепуски ф15мм из гидравлических затворов открытых выпускных водостоков присоединяют к канализационной сети через двухходовые сифоны ф50мм устанавливаемые выше уровня земли у здания.


11. Установку санитарных приборов вести по серии 1.108-5 выпуск 6,7.

12. Крепление трубопроводов вести согласно сериям 1.108-5 выпуск 5; 4.904-69.

13. Данный проект см. совместно с разделом 9.4-10 части 9.

Основные показатели по чертежам водопровода и канализации

Наименование системы	Потребный напор на вододе, м. вод. ст	расчетный расход			установленная мощность электродвигателя, квт	Примечание
		м³/сут	м³/ч	л/с		
Водопровод	32	38,88	2,90	1,30		
Горячее водоснабжение	33	22,03	3,88	1,66		

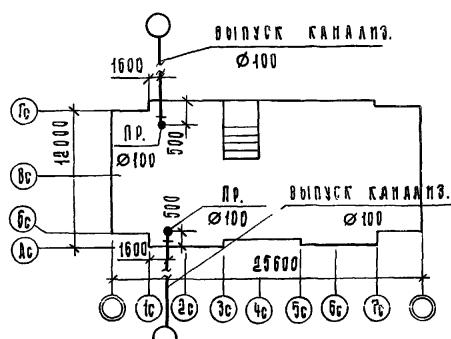

1. Данная часть проекта разработана для блок-секции с учетом вариантов планировочных и конструктивных решений

а/ основной вариант - тип I

б/ вариант 1 этажа со сквозным проходом - тип II

в/ вариант 1 этажа с электрощитовой - тип III

г/ фундамент ленточный

д/ свайное основание

2. В проекте приняты следующие технические решения:

а/ горячее водоснабжение запроектировано с непосредственным водоразбором из теплосети;

б/ источником холодного водоснабжения служат транзитные сети наружного водопровода;

в/ прокладка межсекционных магистралей водоснабжения холодного горячего и циркуляционного по подвалу с непосредственным присоединением к ним стояков

Прилагаем:			
ННВ. №			

Поз. ОБОЗНА- ЧЕНИЕ	ОБОЗНАЧЕНИЕ	НАИМЕНОВАНИЕ	КОЛИЧЕСТВО НА ВАРИАНТ				МАССА ЕД., Т
			ТИП I		ТИП II		
1	2	3	4	5	6	7	
КАНАЛИЗАЦИЯ НИЖЕ ОТМ. 0.000							
ГОСТ 6942.3 - 80	ТРУБА ТЧК-50	1	1	1	1	1	
то же	то же ТЧК-100	78	54	80	66	83	68
ГОСТ 6942.7 - 80	КОЛЕНО К-100	4	4	4	4		
ГОСТ 6942.9 - 80	ОТВОД Ø135°-50	1	1	1	1		
то же	то же Ø135°-100	23	23	26	26		
ГОСТ 6942.17 - 80	ТРОЙНИК ТК 45°-100×50	1	1	1	1		
то же	то же ТК 45°-100×100	9	9	10	10		
ГОСТ 6942.17 - 80	ТРОЙНИК ТК 60°-100×100	2	2	2	2		
ГОСТ 6942.24 - 80	РЕВИЗИЯ Р-100	7	7	8	8		
—	ЗАГЛУШКА 3100	5	5	5	5		
ГОСТ 1811 - 80	ТРАП ЧУГУННЫЙ ЭМА-						
	ЛИРОВАННЫЙ Т 100	1	1	1	1		
ВОДОСТОК НИЖЕ ОТМ. 0.000							
ГОСТ 10704 - 76	ТРУБА 89×2,8, м				9		
ГОСТ 3262 - 75	ТРУБА ЛЕГКАЯ 15, м				3		
	КРАН ПРИБОКОВЫЙ 11Б6БК Ø15				1		
ГОСТ 6924 - 73	СИФОН-РЕВИЗИЯ ДВУХОБОР Ø50				1		
ГОСТ 12821 - 80	ФЛАНЕЦ ПРИВАРНОЙ ИЗ						
	ЛИСТОВОЙ СТАЛИ Ø=10 ММ				2		
ГОСТ 19903-79	ФЛАНЕЦ ГЛАУХОЙ ИЗ						
	ЛИСТОВОЙ СТАЛИ Ø=10 ММ				2		
ГОСТ 503 - 81	ПОДВЕСКА ИЗ ПОЛАССА-						
	ВОЙ СТАЛИ 90×5 ММ				5		
ГОСТ 7798 - 70	БОЛТ М16 × 60				8		
ГОСТ 5915 - 70	ГАЙКА М16				8		
ВОДОСТОК ВЫШЕ ОТМ. 0.000							
ГОСТ 10704 - 76	ТРУБА 89×2,8, м			2			1
ГОСТ 539 - 80	ТРУБА АСБЕСТОЦЕМЕНТН.						
	НАПОРНАЯ 100-ВТБ, м				27		
XXXX Р.9.4 - 110	РАСТРУБ,				1		
то же	ШПОРА,				1		
ГОСТ 6942.22 - 80	МУФТА МФ-100 - А				1		
	ПРОКЛАДКА РЕЗИН. 80				2		
ТУ 36 УССР-696-75	ВОРОНКА ВОДОСТ. В-1 100, шт.				1		
ГОСТ 12821 - 80	ФЛАНЕЦ ПРИВАРН. 80, шт				2		
ГОСТ 19903 - 74	ФЛАНЕЦ ГЛАУХОЙ 80, шт.				2		
ГОСТ 7798 - 70	БОЛТ М16 × 60, шт.				8		
ГОСТ 5915 - 70	ГАЙКА М16, шт.				8		

125-045 / 1.2 . . . 4.

БЛОК-РЕКЦИЯ 9-ЭТАЖНАЯ 54-КВАРТИРНАЯ РАДОВАЯ № 14-15-16-24-25

ПРИЧАСТИЯ

THE
N.Y.
JAC.

1	2	3	4	5	6	7	8
ВОДОПРОВОД НИЖЕ ОТМ. 0.000							
ГОСТ 18161-72	Вентиль запорный муфтовый чугунный 15бзк Ø15		1	2			
то же	то же Ø25		3	3			
"	" Ø32		6	6			
—	Поливочный кран Ø15		1	1			
—	то же / в нише / Ø25		2	2			
ГОСТ 3262-75	Труба оцинкованная 15,м	2	2	5	5		
то же	то же 25,м	22	8	22	8		
"	" 32,м	22	22	22	22		
ГОРЯЧЕЕ ВОДОСНАБЖЕНИЕ НИЖЕ ОТМ. 0.000							
ГОСТ 18161-72	Вентиль запорный муфто- вый чугунный 15бзк Ø15		2	3			
то же	то же Ø20		4	4			
"	" Ø25		2	2			
"	" Ø32		6	6			
—	Поливочный кран Ø15		1	1			
ГОСТ 3262-75	Труба оцинкованная 15,м	9	9	12	12		
то же	то же 20,м	15	15	15	15		
"	" 25,м	10	10	10	10		
"	" 32,м	26	26	26	26		

ПОЗ ОБОЗ- НАЧЕ- НИЕ	ОБОЗНАЧЕНИЕ	НАИМЕНОВАНИЕ	КОЛ. НА ВАРИАНТ				МАССА ЕД.Т	
			РОССИЯ		САНКТА-ПЕТЕРБУРГ			
			ТИП I	ТИП II, III	ТИП I	ТИП II, III		
1	2	3	4	5	6	7	8	
ОБОРУДОВАНИЕ								
ГОСТ 22847-77	Унитаз "Компакт" ГП-КВ с ко- сывим выпуском, с си- денком, компл.		54	54			1	
ГОСТ 23759-79	Умывальник ПКСС -2м с выпускным фланцем сифоном		54	54			1	
ГОСТ 19874-74*	Смеситель СМ-НУ-ЧА		54	54			1	
ГОСТ 1154-80	Ванна ВЧМ-1700 с выпуском передним и сифоном		54	54			1	
	компл.		54	53				
ГОСТ 24843-81	Мойка МСН. с сифо- ном, выпускным фланцем, смесителем							
ГОСТ 19802-74	СМ-М-ВКСЦ, компл.		54	53	54	53		
XXXX Р.9.4-110 А.27	Подогреватель сушителя		54	53				

БЮЛЛЕТЕНЬ УСТАНОВЛЕН БУХАРСКАЯ РАДОНАЯ ГРУППА
ДЛЯ СПРОСТИТЬ В Г. БУХАРСКИЙ УЧЕБНО-ПРАКТИЧЕСКИЙ

125 - 045 / 14

Ч.3

1

2

3

4

5

6

7

СЛЯДКАЯ ЛИСТ
Ф. ВЛК
ЛистовГР.
Ф. ВЛК
Листов

1	2	3	4	5	6	7	8
ВОДОПРОВОД ВЫШЕ ОТМ. 0.000							
ГОСТ 3262-75	ТРУБА ОЦИНК. ЛЕГКАЯ 15	246	245	72	74		
то же	то же 32	146	144		3		
ГОСТ 18161-72	ВЕНТИЛЬ ЧУГУННЫЙ МУФ-						
	ГОВОДИ 15БЗК φ15	144	143	36	37		
ГОРЯЧЕЕ ВОДОСНАБЛЕНИЕ							
ГОСТ 3262-75	ТРУБА ОЦИНК. ЛЕГКАЯ 15	241	240	62	64		
то же	20	104	104		3		
то же	25	50	50				
то же	32	150	151		3		
ГОСТ 18161-72	ВЕНТИЛЬ 15БЗК φ15	108	107	36	36		
КАНАЛИЗАЦИЯ ВЫШЕ ОТМ. 0.000							
ГОСТ 6942.3-80	ТРУБА ТЧК-50, м	81	80	30	31		
то же	ТРУБА ТЧК-100, м	210	211	10	14		
ГОСТ 6942.4-80	ПАТРУБОК П-50-150	36	36	36	36		
то же	ПАТРУБОК П-50-250	18	18	18	18		
"	ПАТРУБОК П-50-350	36	36		1		
ГОСТ 6942.6-80	ПАТРУБОК ПЛ-50/100	90	89	36	36		
ГОСТ 6942.7-80	КОЛЕНО К-50	54	54	54	54		
ГОСТ 6942.11-80	ОТСТУП ОТС-100	6	6	6	6		
ГОСТ 6942.12-80	ТРОЙНИК ТЛ-50×50	36	35				
то же	ТРОЙНИК ТЛ-100×100	36	36		1		
"	ТРОЙНИК ТЛ-100Д×100	18	19		1		
ГОСТ 6942.17-80	ТРОЙНИК ТК45° 50×50	36	35				
ГОСТ 6942.18-80	КРЕСТОВИНА КП-100×100	36	35				
ГОСТ 6942.21-80	КРЕСТОВИНА ПКД-100×100×50	9	9				
то же	ТО ЖЕ АКД-100×100×50	9	9				
ГОСТ 6942.24-80	РЕВИЗИЯ Р-100	18	18				
ГОСТ 3262-75	ТРУБА ЧЕРМАЯ 40	3	3				
то же	то же 50	21	20				

ПРИМЕЧАНИЯ:

- СПЕЦИФИКАЦИЯ ДАНА ДЛЯ СВАЙНОГО ФУНДАМЕНТА, ДЛЯ ЛЕНТОЧНОГО ФУНДАМЕНТА - АНАЛОГИЧНО.
 - В СПЕЦИФИКАЦИИ ПО ВОДООТВОДУ И ВОДОСТОКУ В ЧИСЛИТЕЛЕ УКАЗАНА ОБЩАЯ ДЛИНА ТРУБ, В ЗНАМЕНИТЕЛЕ - ДЛИНА ИЗОЛЮЦИЕМЫХ ТРУБ
 - В СПЕЦИФИКАЦИИ ПО КАНАЛИЗАЦИИ В ЧИСЛИТЕЛЕ УКАЗАНА ОБЩАЯ ДЛИНА ТРУБ, В ЗНАМЕНИТЕЛЕ - ДЛИНА ТРУБ БЕЗ ФАСИЧНЫХ ЧАСТЕЙ.

125 - 045 / 1.2

۲۷

БЛОК-СЕКЦИЯ 9-ЭТАЖНАЯ 54 КОЛОННДРЯ РЯДОВАКА-А-16-15-24
ДЛЯ СТРОИТЕЛЬСТВА В Г. БРАТСКЕ И УСТЬ-Илимске





ПРИКАЗ

N. 10. 11.

ГАРДИАНЫ ПЛЕКТОН




ANSWER

САНТЕХНИЧЕСКИЕ КАБИНЫ, САНТЕХНИЧЕСКИЕ И КУХОННЫЕ ЧЗЛЫ

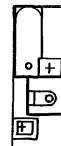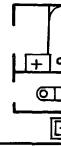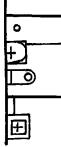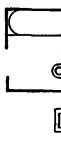Эскиз	Обозначение	Марка	Количество на этажи											
			Вариант РОССЫПЬЮ						Вариант САНТЕХКАБИН					
			ПЛАНИРОВ. РЕШ. - ТИП I	ПЛАНИРОВ. РЕШ. - ТИП II, III	ПЛАНИРОВ. РЕШ. - ТИП I	ПЛАНИРОВ. РЕШ. - ТИП II, III	ПЛАНИРОВ. РЕШ. - ТИП I	ПЛАНИРОВ. РЕШ. - ТИП II, III	ПЛАНИРОВ. РЕШ. - ТИП I	ПЛАНИРОВ. РЕШ. - ТИП II, III	ПЛАНИРОВ. РЕШ. - ТИП I	ПЛАНИРОВ. РЕШ. - ТИП II, III	ПЛАНИРОВ. РЕШ. - ТИП I	ПЛАНИРОВ. РЕШ. - ТИП II, III
	СЕРИЯ 1.188-5 выпуск 6;7	СК 13 - 12 СК 13 - 12Р СК 13 - 12В	4;5 6;7,8	9 6;7,8	Всего	1,5 6;7,8	9 6;7,8	Всего	5 6;7,8	9 6;7,8	Всего	5 6;7,8	9 6;7,8	Всего
	XXXX Р.9.4-110	СУ-13-12	2	6	1	9	2	6	1	9		7	7	7
	То же	КУ-1	2	6	1	9	2	6	1	9	1	7	1	9
	СЕРИЯ 1.188-5 выпуск 6;7	СК 14 - 12 СК 14 - 12Р СК 14 - 12В									1	7	7	7
	XXXX Р.9.4-110	СУ 14 - 12	2	6	1	9	2	6	1	9			1	1
	То же	КУ-2	2	6	1	9	2	6	1	9	1	7	1	9
	СЕРИЯ 1.188-5 выпуск 6;7	СК 15 - 12 СК 15 - 12Р СК 15 - 12В									14	14	14	14
	XXXX Р.9.4-130	СУ 15 - 12	4	12	2	18	4	12	2	18		2	2	2
	То же	КУ-7	4	12	2	18	4	12	2	18	2	14	2	18
	СЕРИЯ 1.188-5 выпуск 6;7	СК 16 - 12 СК 16 - 12Р СК 16 - 12В									14	14	13	13
	XXXX Р.9.4-110	СУ 16 - 12	4	12	2	18	3	12	2	17		2	2	2
	То же	КУ-8	4	12	2	18	3	12	2	17	2	14	2	18

125-045/4.2 ч.3

ПРИВЯЗАН

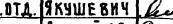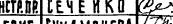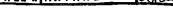
Зав.отд.	ЯКУШЕВИЧ	
Локнетр.п.	СЕЧЕНИКО	
Рук.БРИС	СУНДЫРЦЕВА	
Провер.	СУНДЫРЦЕВА	
Мин.№	РАЗРАБОТКА АНТИПЕНКО	

9-ЭТАЖНАЯ БЛОК-СЕКЦИЯ РЯДОВАЯ С ОДНОДВУХКОМНАТНЫМИ КВАРТИРАМИ 1А/1А 1Б/2А 2А


Комплектовочная ведомость СТАДИЯ Лист АКСТОВ

САНТЕХНИЧЕСКИХ КАБИН ТР ВК-6


КБ ПО ЖЕЛЕЗОБЕТОНУ
им. А. А. ЯКУШЕВА
ПОСТРОДА РСФСР

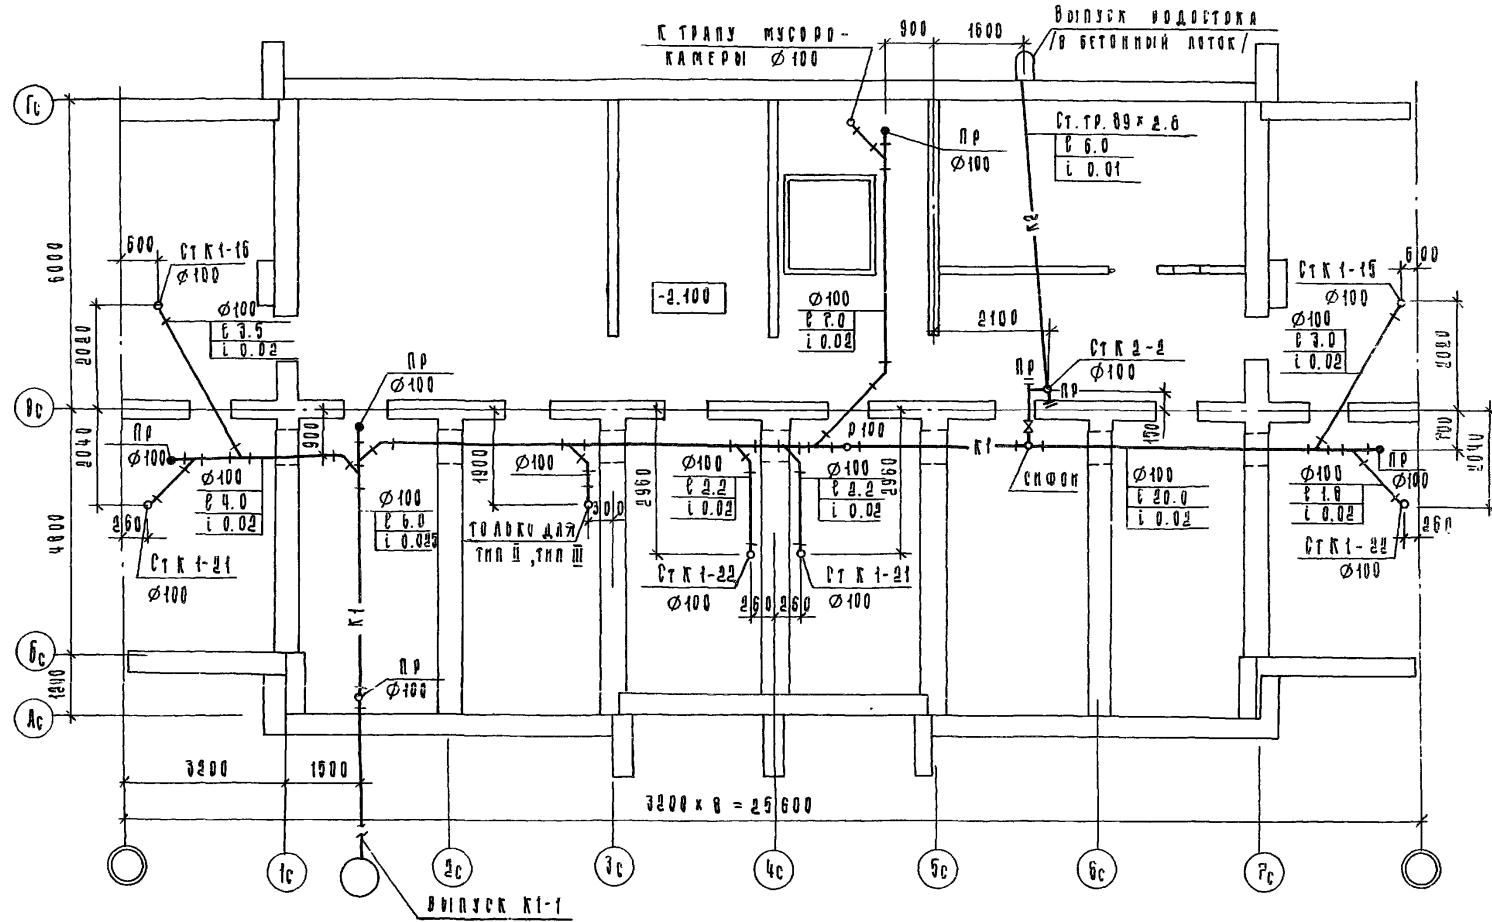

				125 - 045/1.2 -	Ч.3	
				БЛОК-СЕКЦИЯ 9-ЭТАЖНАЯ 54 КВАРТИРНОЙ РЯДОВАЯ Н-10-16-16-24-26 ДЛЯ СТРОИТЕЛЬСТВА В Г.Г.БРАТСКЕ И УСТЬ-МАЙМЫСЕ		
				СТАДИЯ	АНДТ	АНДТОВ
				ГУ	ВК-Г	
				ПЛАН ТЕХПОДПОЛЯ / ЛЕНТОЧНЫЕ ФУНДАМЕНТОИ / КАНАЛИЗАЦИЯ, СЕДОСТИК. УЧАСТКИ З СОСТОЯНИИ ОСН. № ^и КБ № ЖЕЛЕЗОБЕТОНУ ИМ Д.А ЯКУШЕВА		
				КБ № 11-10 ГП/1 ФОРМАТ 12		
				Блок-пояс. Базиса		
				КНВ. №		

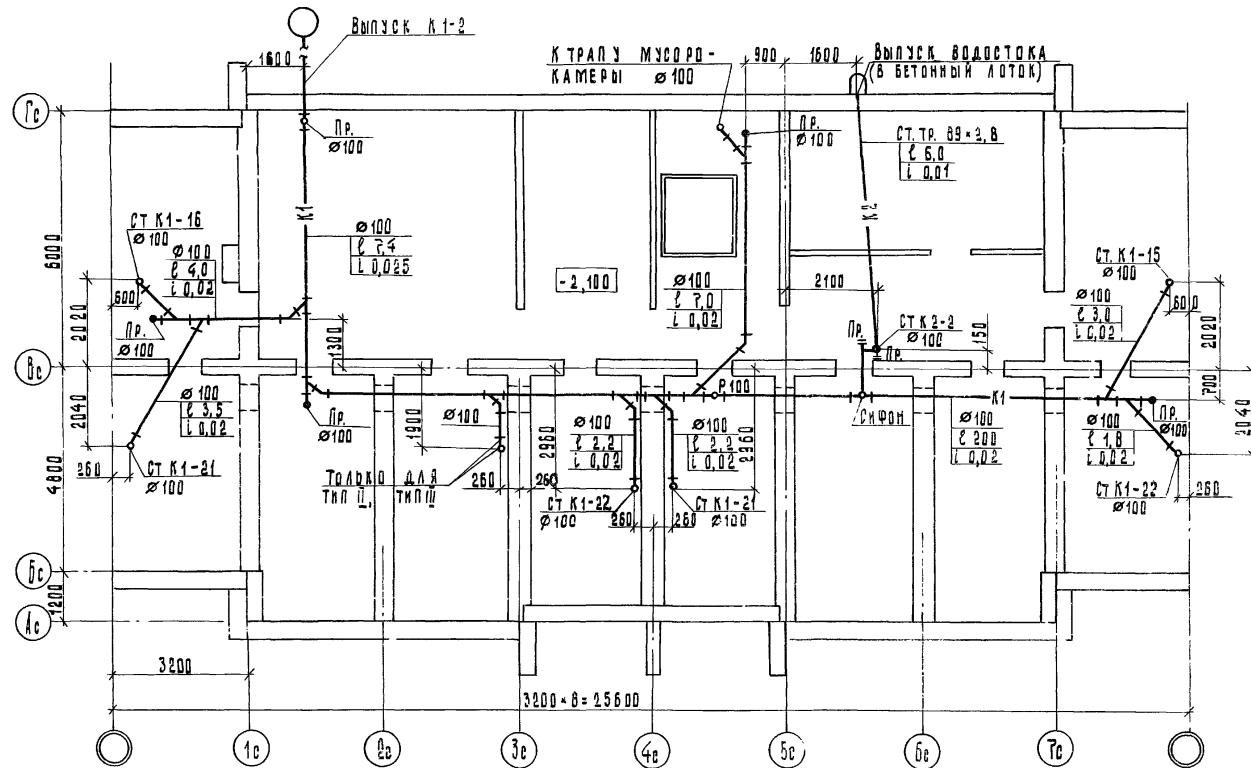

				125-045/1.2 - : 4.3
БЛОК-СЕКЦИЯ 9-ЭТАЖНАЯ 54 КВАРТИРНАЯ РЯДОВАЯ (А-А-А-Б-Б-2-А-2-А (ДЛЯ СТРОИТЕЛЬСТВА В С. БРАТСКЕ И ЧУСТО-ИЛЬИНСКЕ)				
ПРИВЯЗАН:			СТАДИЯ ЛИСТ	ЛИСТОВ
ЗАВ.ОТД.	АКУШЕВИЧ	<i>Бонч</i>	T.Р.	ВКБ
ГЛАВНОСТ.ПР.	СЕЧЕНКО	(2-5)		
РУК.БРГР	СУНДЫРЦЕВА			
ПРОВЕРИЛ	СУНДЫРЦЕВА			
ИИВ. №	РАЗРАБ.	АНТИЛЕНКО		
			ПЛАН ТЕХПОДДОЛЯ /ЛЕНТОЧНЫЕ ФУНДАМЕНТЫ/, КАНАЛИЗАЦИЯ. ВЫД СТОК. ВЫПУСК В СТОРОНУ ОСИ С ПО МЕЛЕЗОБЕТОНУ им. А. А. ЯКУШЕВА ГОССТРУЙ РСФСР	KБ

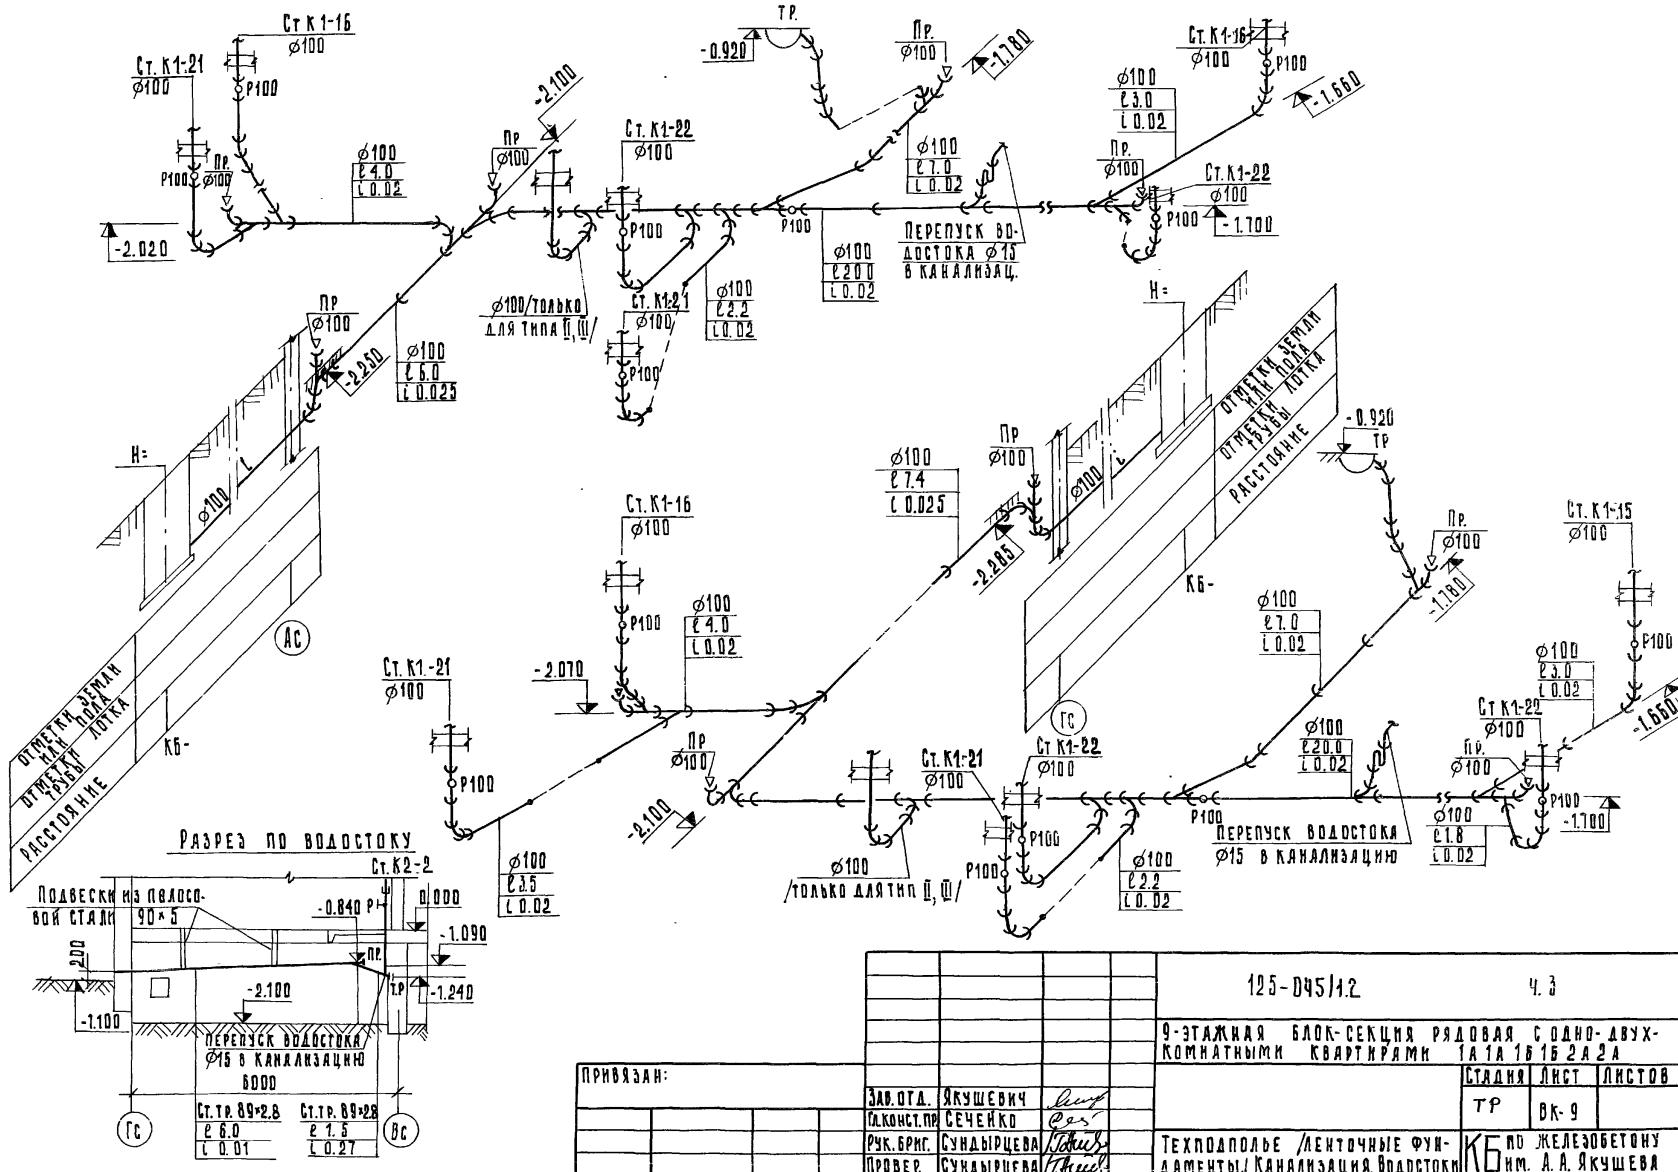

125-04511.2

4

9-ЭТАЖНАЯ БЛОК-СЕКЦИЯ РЯДОВАЯ С ОДНО-ДВ
КОМНАТНЫМИ КВАРТИРАМИ 1А 1А 1Б 1Б 2А 2А

СТАДИЯ ЛИСТ ЛИСТ

TP BE 0

ТЕХНОЛОГИЕ /ЛЕНТОЧНЫЕ ФУНДАМЕНТЫ КАНАЛИЗАЦИЯ, ВОДОСТОКИ СХЕМОИ ТРУБОЙ ПРОВОДОВ. РАЗРЕЗЫ ГОССТАНДАРТ РУСС


— КГПО ЖЕЛЕЗОБЕТ

ИМ. А. А. ЯКУШЕВА

Digitized by srujanika@gmail.com

ПРИВЯЗАНЫ

ИМНВ. №

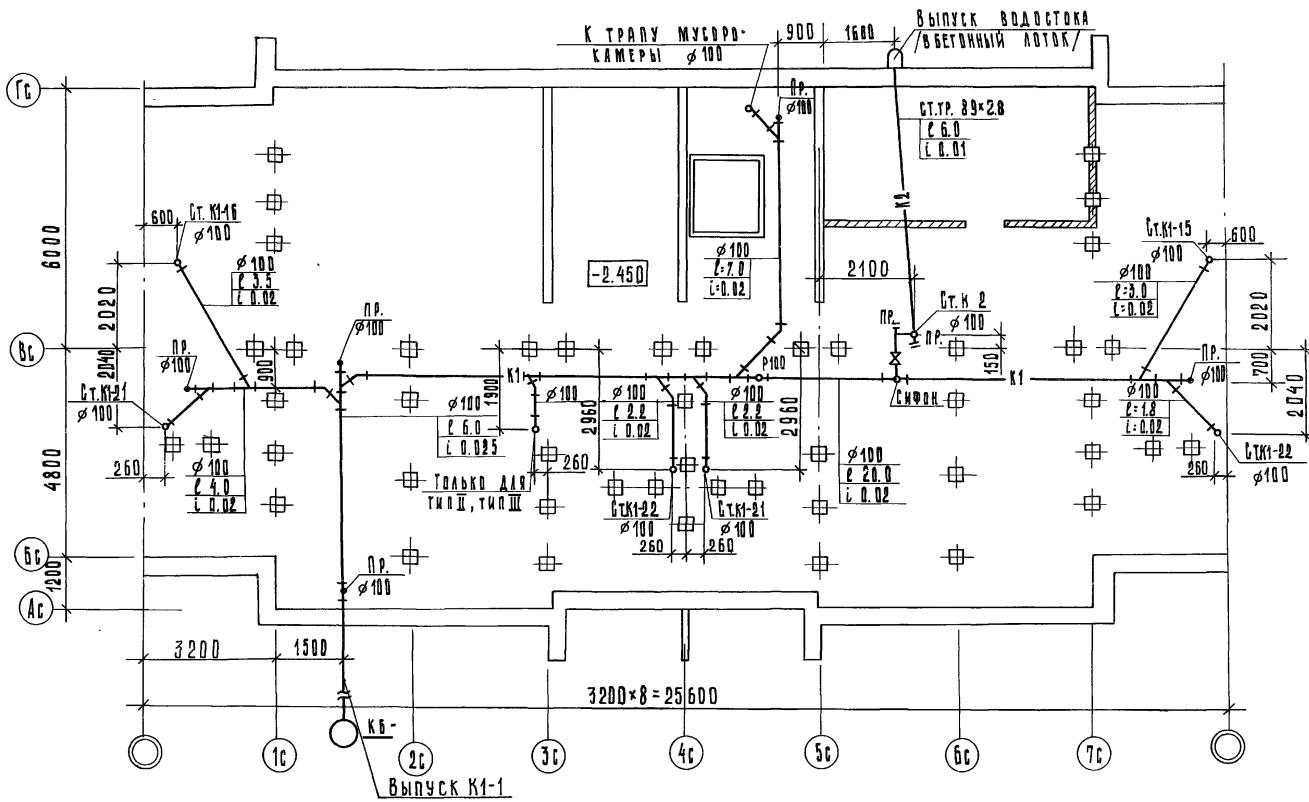


125-045/12 4.3

- ЭТАЖНАЯ БЛОК-СЕКЦИЯ РЯДОВАЯ С ОДНО-
ВУХКОМНАТНЫМИ КВАРТИРАМИ 1А1А1Б1Б2А2А

ПРИВЯЗАН:

ЗАВ. ОТД. КУШЕВИЧ	Леонид	ТР	ВК-10
ДОКТОРСКАЯ СЕЧЕЙКО	Роман		
РУК. БРИГ. СУНДЫРЦЕВА	Любовь	ПЛАН ТЕХПОДПОРЫ /СВАЙНОЕ ОСНОВАНИЕ/ КАНАЛИЗАЦИЯ ВОДО-	КБ ПО ЖЕЛЕЗОБЕТОНУ ИМ. А. А. КУШЕВА
ПРОВЕРИЛ СУНДЫРЦЕВА	Любовь	УГОЛ. ВЫПУСК О СТОРОНЫ ДОИЛЬНОЙ ПЛОЩАДКИ	ПОСТРОЕН
ПРАЗДР. АНГИЧЕНКО	Любовь		

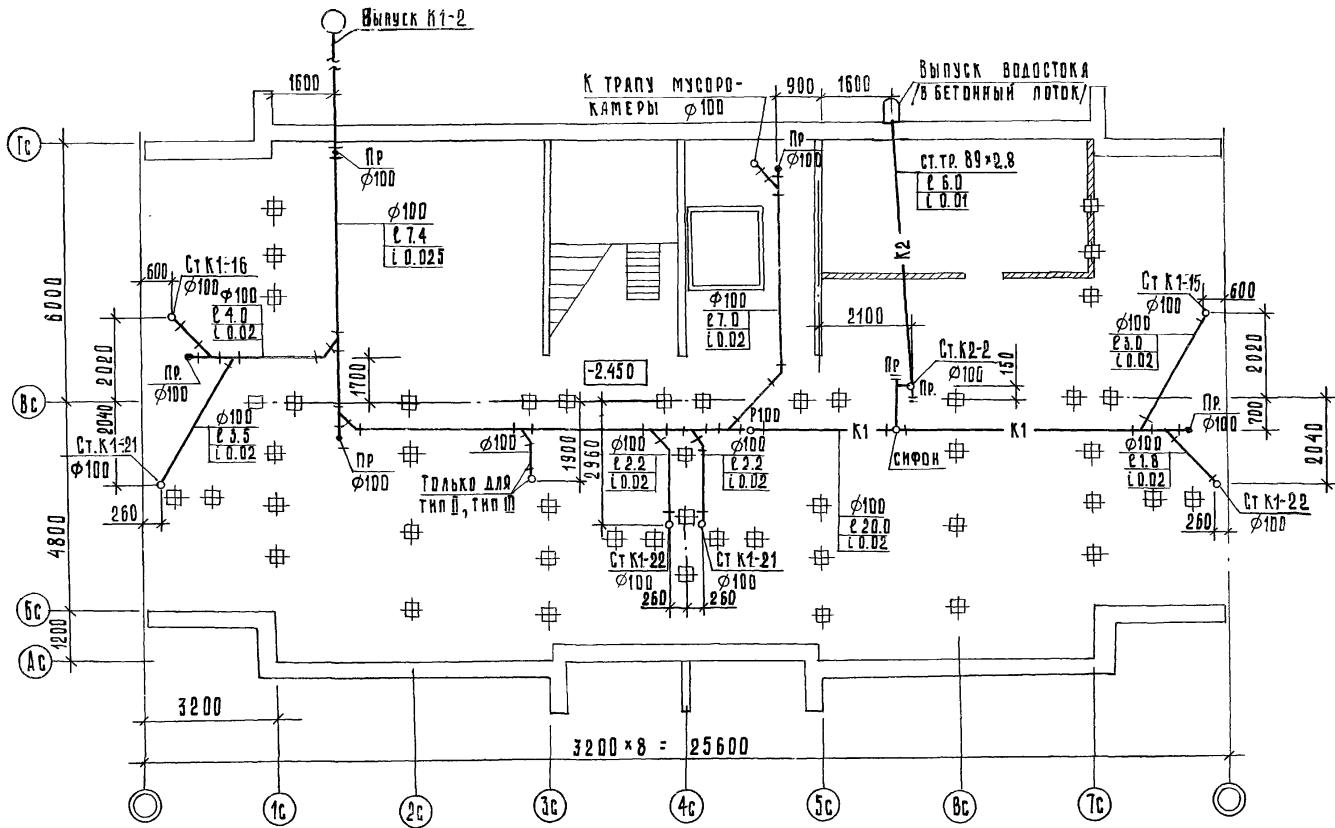

125-D45 11.2

4.3

9-ЭТАЖНАЯ БЛОК-СЕКЦИЯ РЯДОВАЯ С ОДНО-ДВУХКОМНАТНЫМИ КВАРТИРАМИ 18/14 15/16 2A 2B


ЗАВ. ОТД.	ЯКУШЕВИЧ	<i>Бенг</i>
ОКОНСТ.ПР.	СЕЧЕЙКО	<i>Сек</i>
РУК. БРГД.	СУНАДЫРЦЕВА	<i>Линч</i>
ПРОВЕРКА	СУНАДЫРЦЕВА	<i>Линч</i>
РАЗРАБ.	АНТИПЕНКО	<i>Линч</i>


ПРИВЯЗАН:

		ЗАВ. ОТД. ЯКУШЕВИЧ <i>Барык</i>
		ПАКОНСТР. СЕЧЕНКО <i>Секр.</i>
		РУК. БРИГ. СУНДАЙЦЕВА <i>Личн.</i>
		ПРОВЕРКА СУНДАЙЦЕВА <i>Личн.</i>
Инд. №		РАЗРАБ. ДАННИЕНКО <i>Личн.</i>


ПЛАН ТЕХПОДПОЛЯ/СВАЙНОЕ ОСНОВАНИЕ/ КАНАЛИЗАЦИЯ. ВОДОСТОК. ВЫПУСК В СТОРОНУ ОСН. "ГС".

КБ по ЖЕЛЕЗОБЕТОНУ
им. А. А. ЯКУШЕВА
Госстроя РСФСР

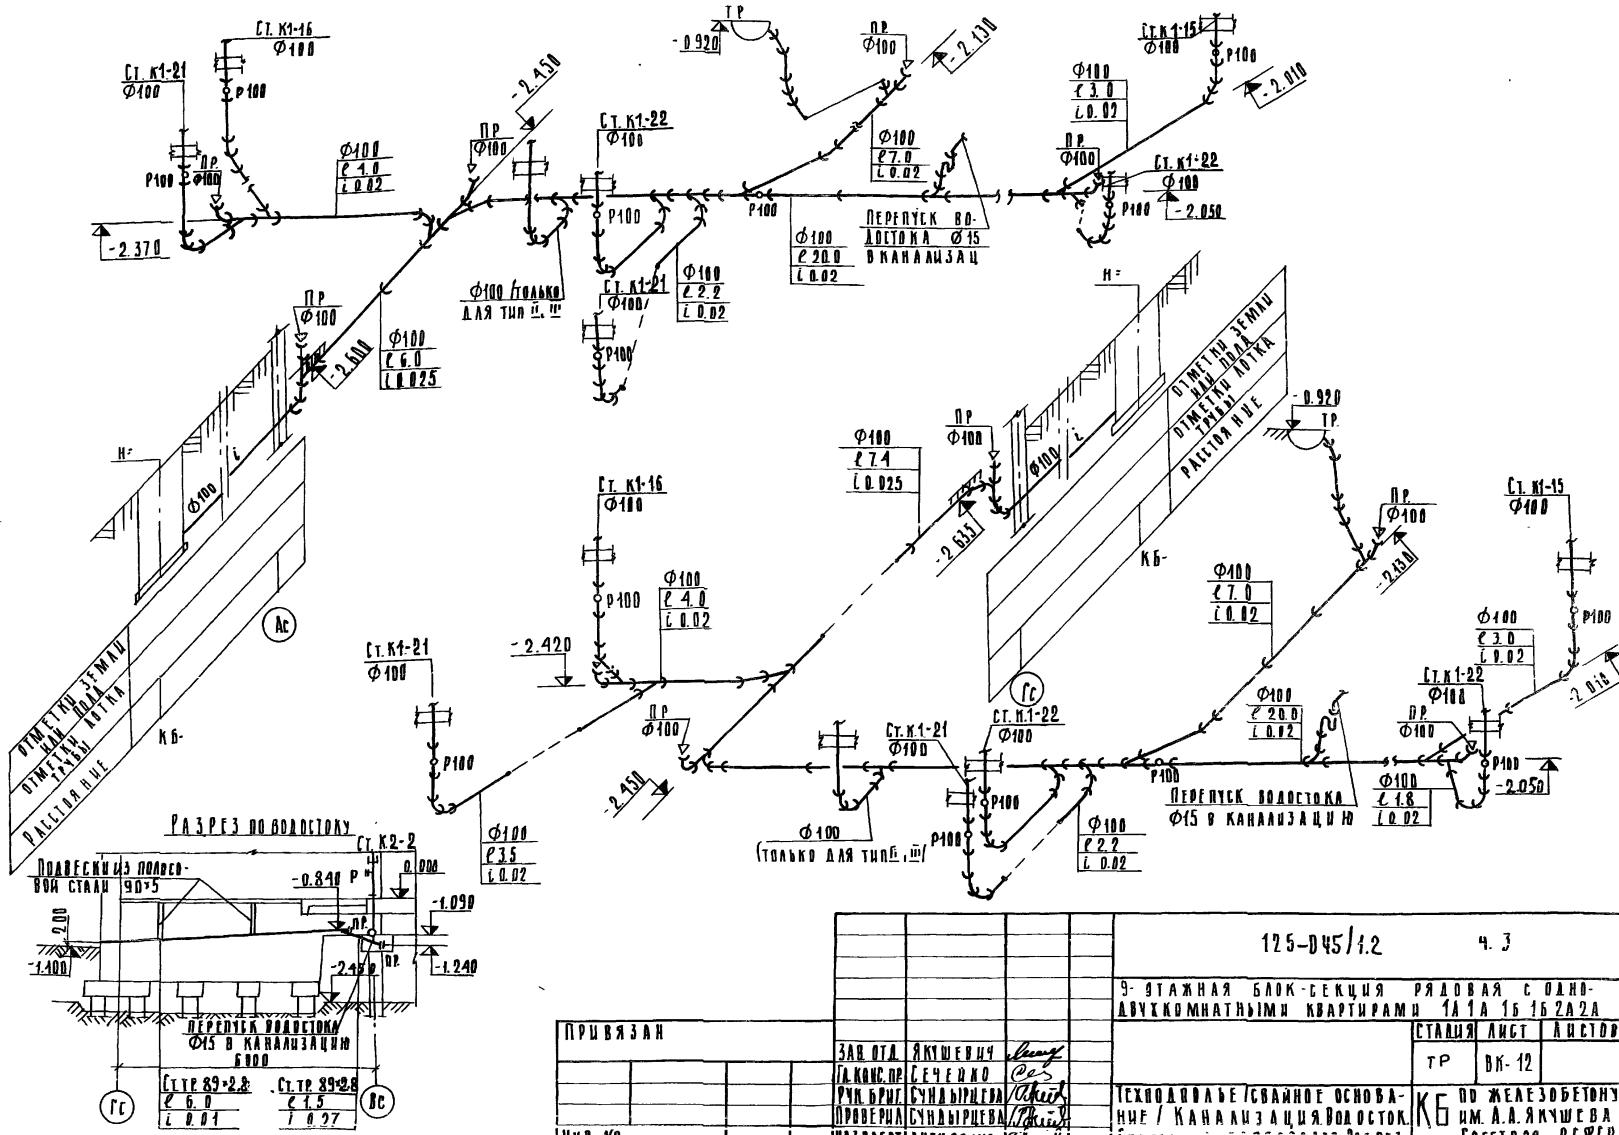

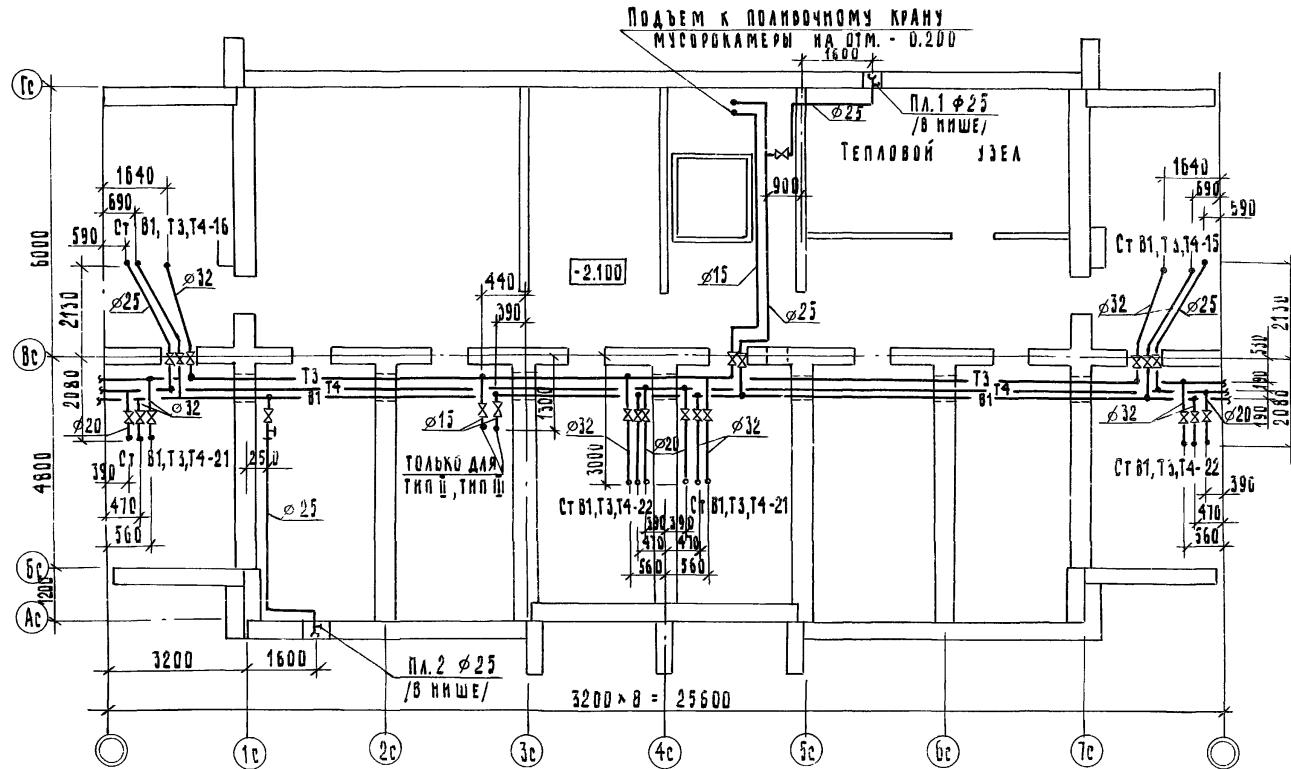


			125 - 045 1.2	4.3
БЛОК-СЕКЦИЯ 9-ЭТАЖНАЯ 54-КВАРТИРНАЯ РЯДОВАЯ 1А-1А-16-1Б-2А2 (ДЛЯ СТРОИТЕЛЬСТВА В г.С.БРАТСКЕ И УСТЬ-ПАННЕСКЕ)				
ПРИВЯЗКА:			СТАДИЯ	АНСИС
ЗАВ. ОТД.	ЯКУШЕВЫЧ	<i>бенз</i>	ТР	ВК3
ГАЛКОНСКОЙ	СЕЧЕЙКО	<i>225</i>		
РУК.БРИГ.	СУНДЫРЦЕВА	1		
ПРОВЕР.	СУНДЫРЦЕВА	1		
ПРИМ. №	ПРАЗД. ТАИЛОНЕНКИ		ПЛАН ТЕХПОДПОРЫ /СВАЙНОЕ ОСНОВАНИЕ/. СОСТАВЛЕН В ГИД.	

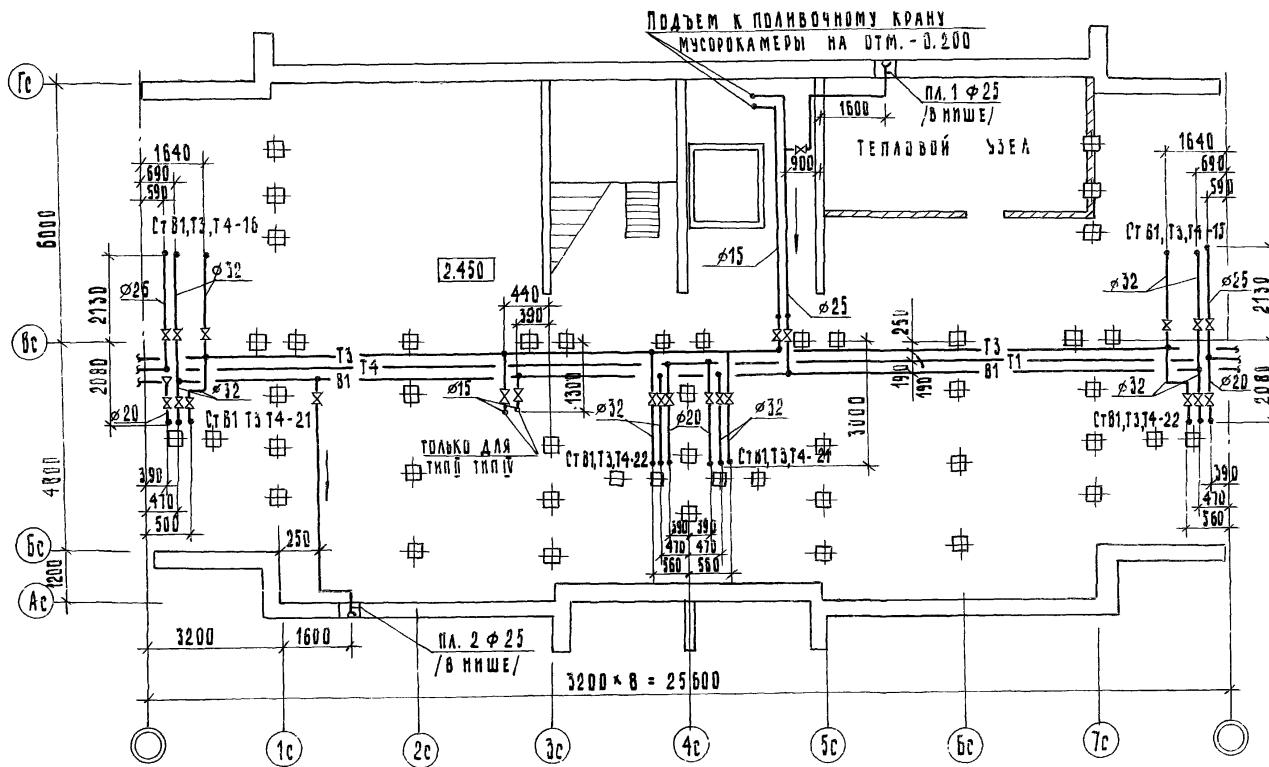

125-045 / 1.2


ОК-СЕКЦИЯ 9-ЭТАЖНАЯ 54-КОМНАТНАЯ РЯДОВАЯ ГА-ГА-15-16-2А-2А
ДЛЯ СТРОИТЕЛЬСТВА В Г.Г. БРАТСКЕ И УСТЬ-ИЛИМСКЕ

ПРИВЯЗАН					СТАДИЯ	ЛИСТ	Листов
	ЗАВ. ОТД.	ЯКУШЕВИН	<i>Барф</i>		TR	ВК14	
	ГАЛЮСТИК	СЕЧЕЙКИ	<i>2-6</i>				
	РУК. БРИГ.	СУНДЫРЦЕВА		ПЛАН ТЕХПРОДПЛАДЯ. /СВАЙНДЕ ОСНОВАНИЕ/ СВАДОПРОСВАДЯ			
ПНД. №	РАЗРАБОТ. АНДРЕЕВА						KБ ПО ЖЕЛЕЗОСЕТИМУ ИМ. А.А. ЯКУШЕВА

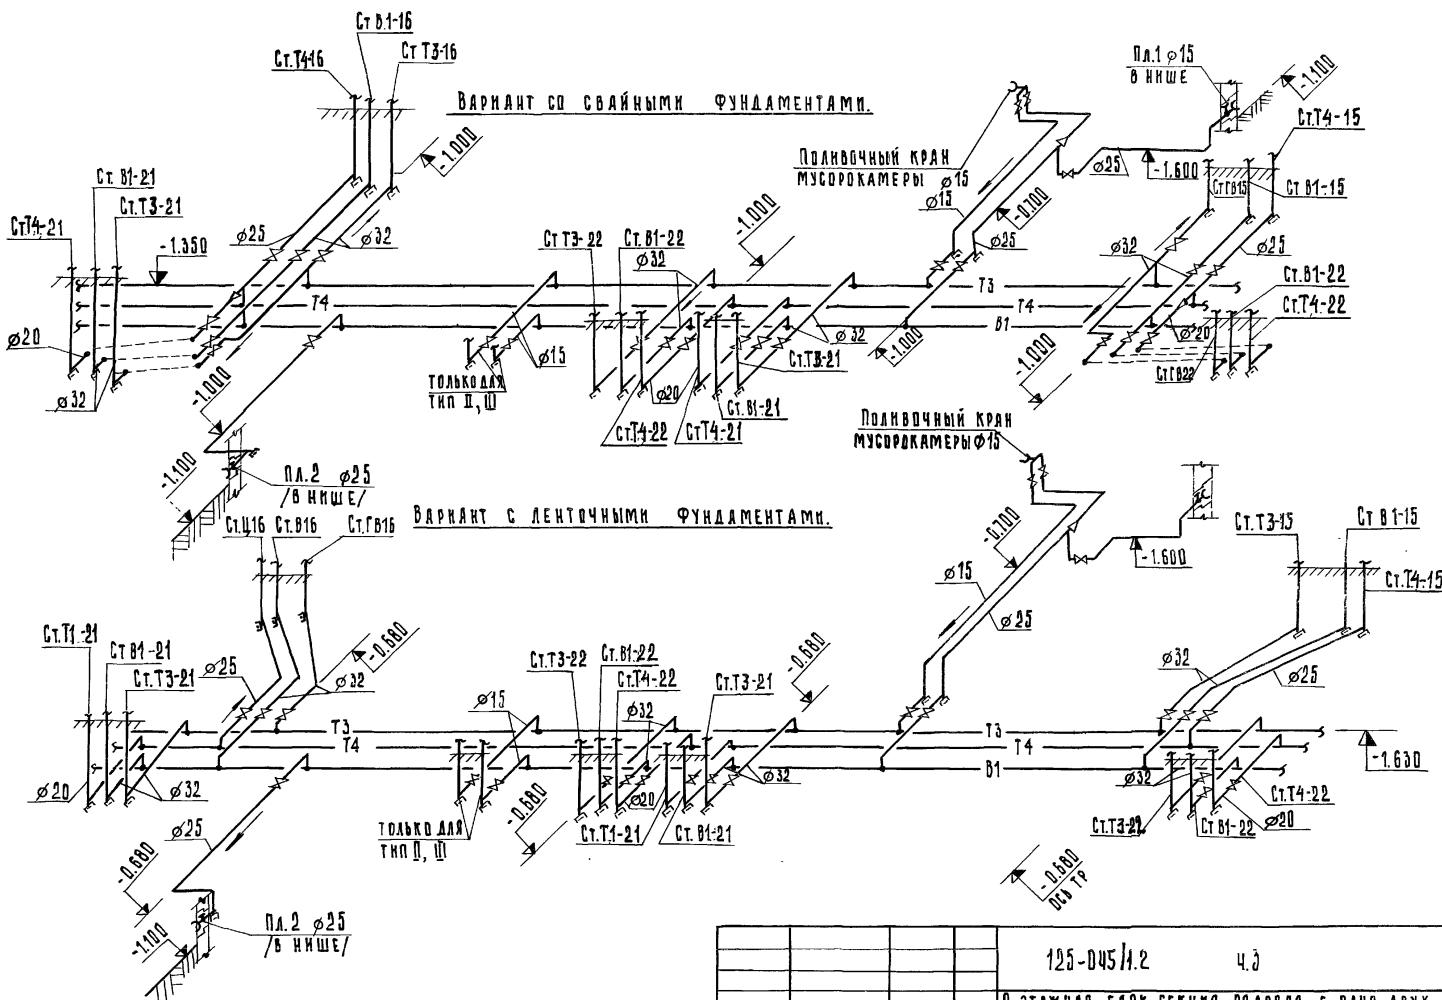


				125-045/4.2	Ч.3	
9-ЭТАЖНАЯ БЛОК-СЕКЦИЯ РЯДОВАЯ С ОДНО-ДВУХ-КОМНАТНЫМИ КВАРТИРАМИ ТА ТА 15/16 ЗАСА						
ПРИВЯЗКА:				СТАДИЯ	Лист	Листов
	ЗАВ. ОТД.	ЯКУШЕВИЧ	<i>Леонид</i>	ТР	ВК-15	
ДЛЯ КОНСТРУКЦИИ	БЕЧЕЙКО	<i>Сергей</i>				
	РУК. БРИГ.	СУНДЫРОЦЕВА	<i>Людмила</i>	ТЕХПОДПОЛЬЕ. ВОДОПРОВОД.	КБ ПО ЖЕЛЕЗОБЕТОНУ	
	ПРОВЕРКА	АНТИПЕНКО	<i>Людмила</i>	СХЕМЫ ТРУБОПРОВОДОВ	им. А.А. ЯКУШЕВА	
ИНВ. №	РАЗРАБ.	СУНДЫРОЦЕВА	<i>Людмила</i>		ГОССТРУКТУР	

Монтажный разрез /СВАЙНОЕ ОСНОВАНИЕ/

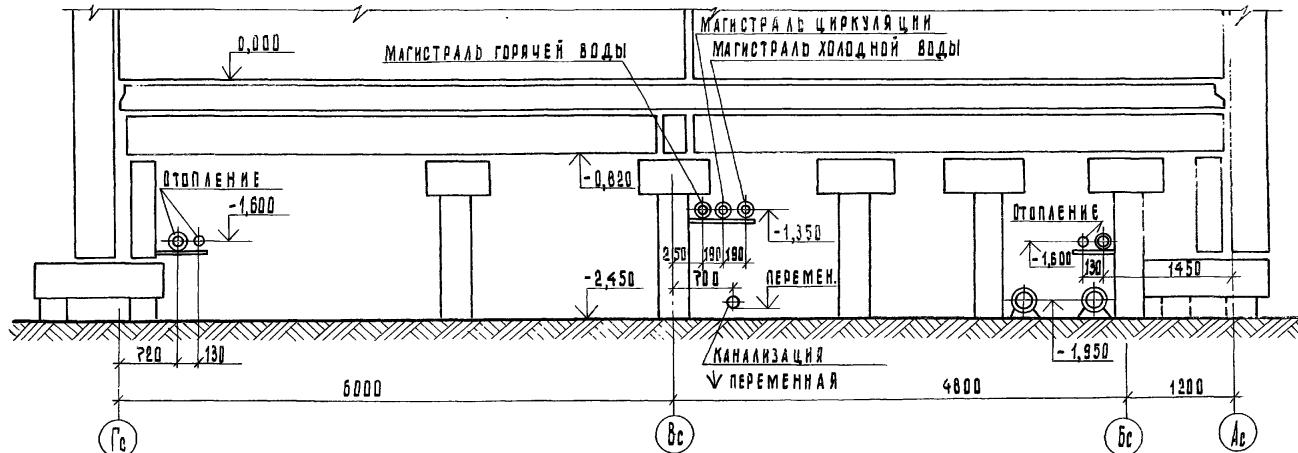

Монтажный разрез /ЛЕНТОЧНЫЕ ФУНДАМЕНТЫ/

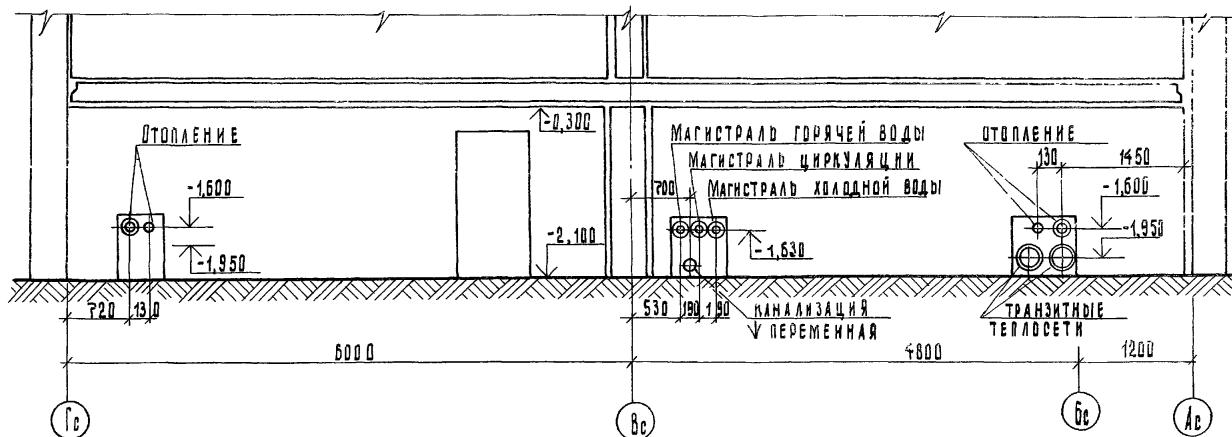

125-045/1.2 . 4. З

БЛОК-СЕКЦИЯ 9-этажная 54-квартирная рядовая 1А-1А-1Б-1Б-2А-2А
(для строительства в г. Братске и Усть-Илимске)

СТАДИЯ Лист листов


Т.Р. ВК16

Привязка:

Зав.отд.	Акушевич	Лист
Гл.конст.пр.	Сечев Ю	Лист
Рук.бриг.	Сундирицева	Лист
Проверка	Антипенко	Лист
Разработ.	Сундирицева	Лист
Инв. №:		

ТЕХПОДЛОЖЕ.
МОНТАЖНЫЕ РАЗРЕЗЫ

КБ по железобетону
им. А. А. Акушева
ГОССТРОЙ РСФСР

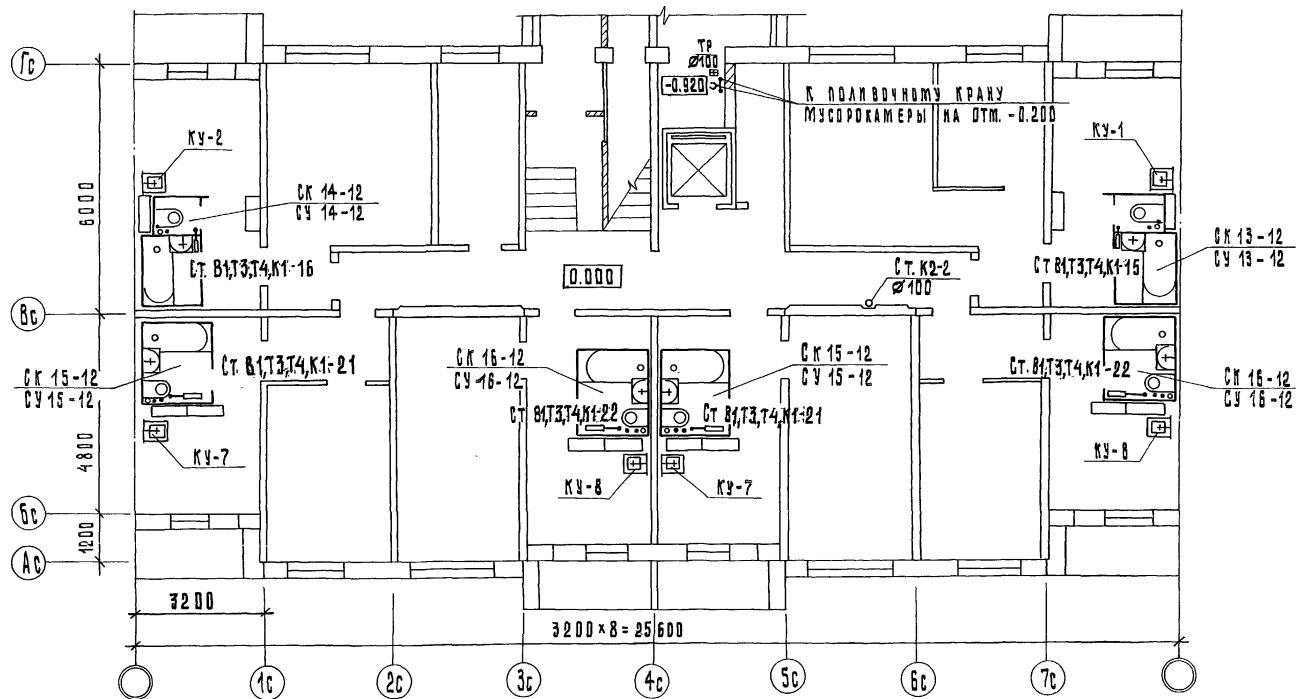


ПРИМЕЧАНИЕ. Привязки стояков систем к осям
см. планы техподполья.

125-045/1.2 ч.3

ПРИВЯЗКА:
ИМЯ, №


ЗАВ.ОТД. А.ЯКУШЕВИЧ
ГАЛЮСТЕЛА СЕЧЕЙКО
РУК.БРИГ. СУДЫРЦЕВА
ПОЛЯГОНОВА АНТИПЕНКО
РАЗРАБ. ВОРОКОВА

9-ЭТАЖНАЯ БЛОК-СЕКЦИЯ РАДИСАЯ С ОДНО- ДВУХКОМНАТНЫМИ КВАРТИРАМИ 1А11 16 16 2А2А		ПЛАН 1 ЭТАЖА / ТИП I	СТАДИЯ ЛИСТ ЛИСТОВ
ТР. ВК-17	КБ ПО ЖЕЛЕЗОБЕТОНУ им. А.А. ЯКУШЕВА ГОССТРОЙ РСФСР		

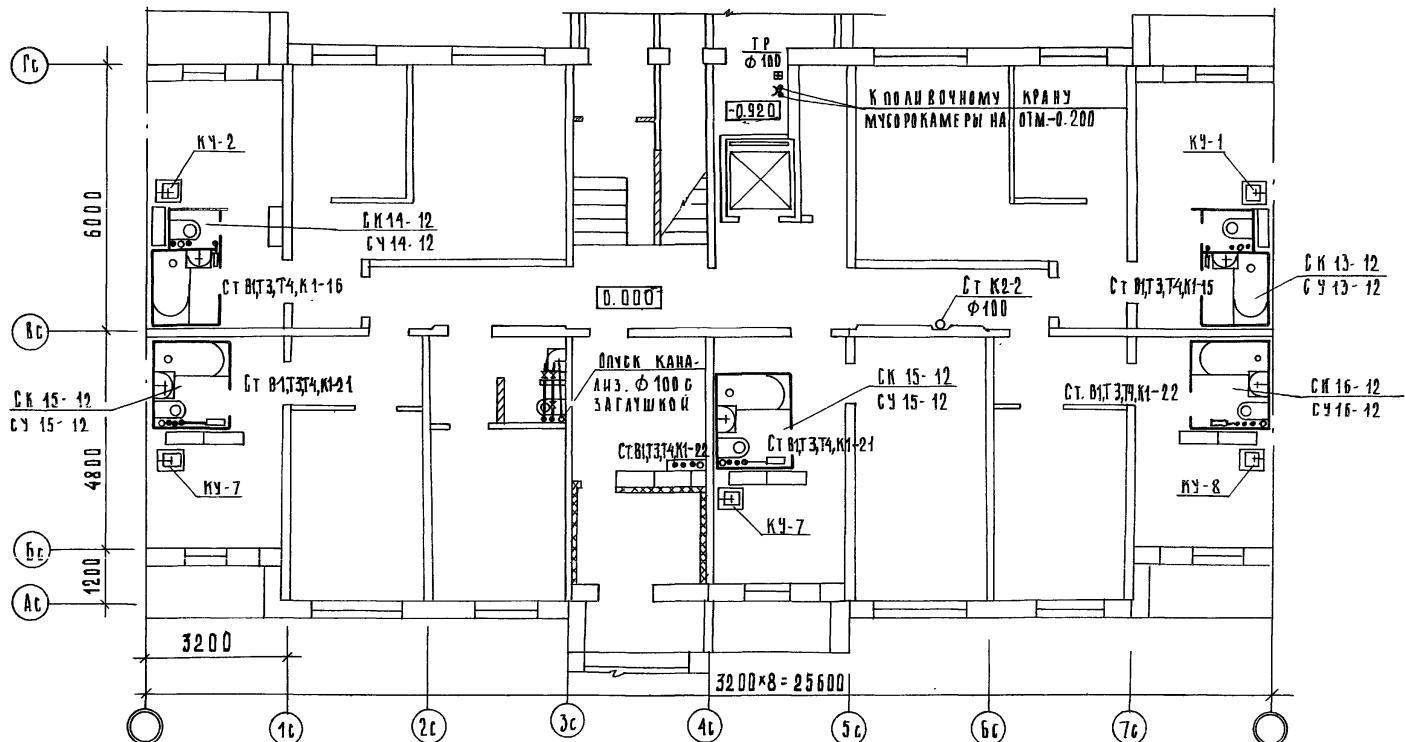

ПРИМЕЧАНИЕ. Привязки стояков систем к осям
см. планы техподполья.

			125-045 14.2	ч 3
			9-ЭТАЖНАЯ БЛОК-СЕКЦИЯ РЯДОВАЯ С ОДНО- ДВУХКОМНАТНЫМИ КВАРТИРАМИ 1А 1Б 1Б 2А 2А	
			СТАНДАРТ АЛСТ АЛСТОВ	
			ТР ВК-18	
			План 1 этажа / тип II /	
			КБ по ЖЕЛЕЗОБЕТОНУ им. А. А. ЯКУШЕВА Госстрой РСФСР	
ПРИВЯЗАН				
Зав. от д. Якушевич Г.А. Константинов Рук. бриг. Сечейко Проверка Антиленко Гражданский инженер Инв. №				

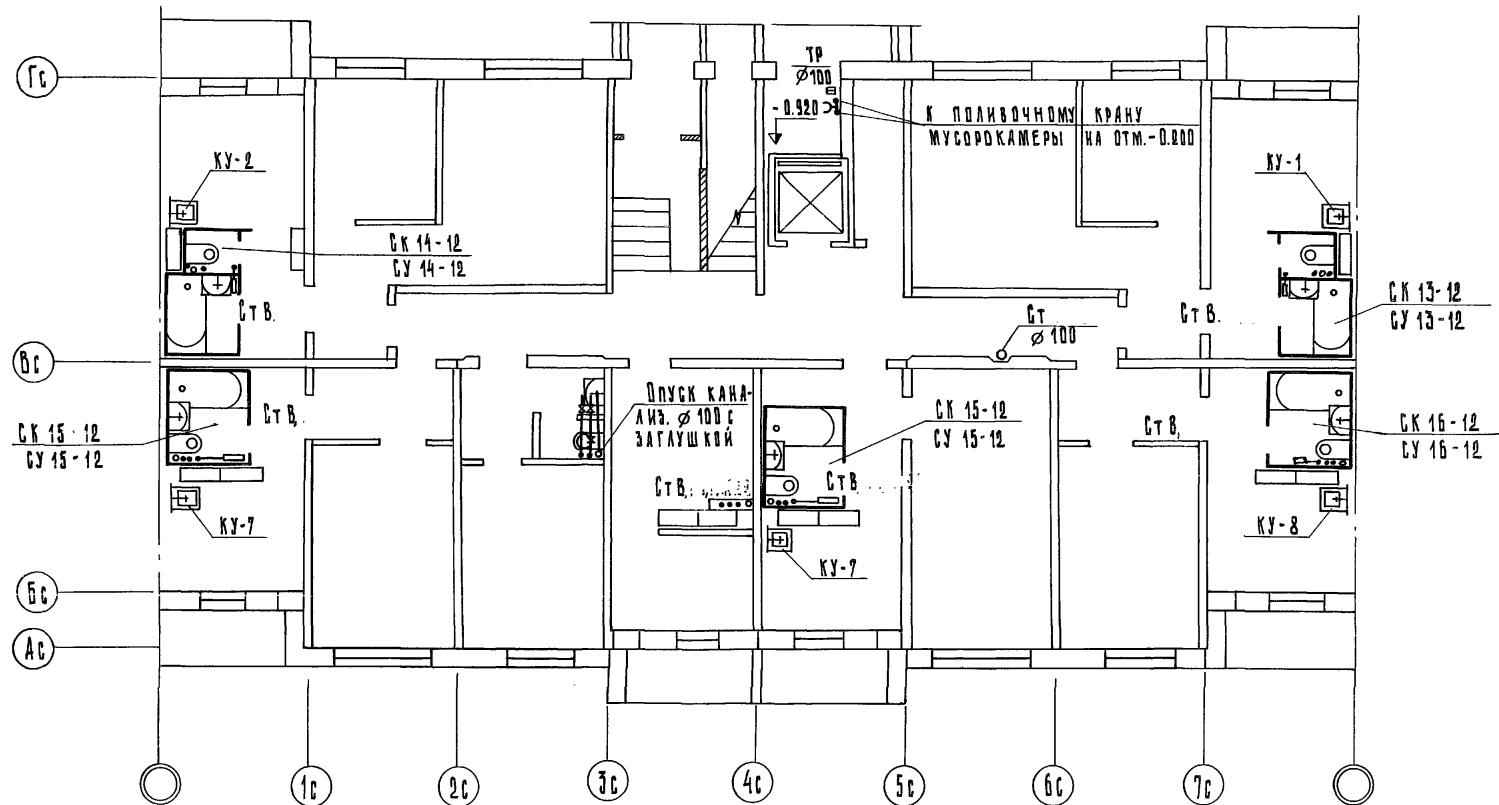

125-04511.2


4.

9-ЭТАЖНАЯ БЛОК-СЕКЦИЯ РЯДОВАЯ С ОДНО-
ДВУХКОМНАТНЫМИ КВАРТИРАМИ 1А 1Б 1Б 2А 2Б

ПРИВЯЗАН:			
		ЗАВ. ОТД.	ЯКУШЕВИЧ <i>Баумгартен</i>
		ГАЛКОНСТРУКР	СЕРГЕЙ ЛЮДВИК
		РУК. БРИГ.	СУНДЫРЦЕВА <i>Лебедев</i>
		ПРОВЕРИЛ	АНТИПЕНКО <i>Бицел</i>
		РАЗРЯБ.	ВОРОНОВА <i>Бицел</i>
ИКН. №			

ПЛАН І ЕТАЖА /ТИП III

СТАДИЯ	ЛИСТ	ЛИСТОВ
ТР	ВК-19	
КБ по ЖЕЛЕЗОБЕТОНУ им. А. А. ЯКУШЕВА ГОССТРОЙ РСФСР		

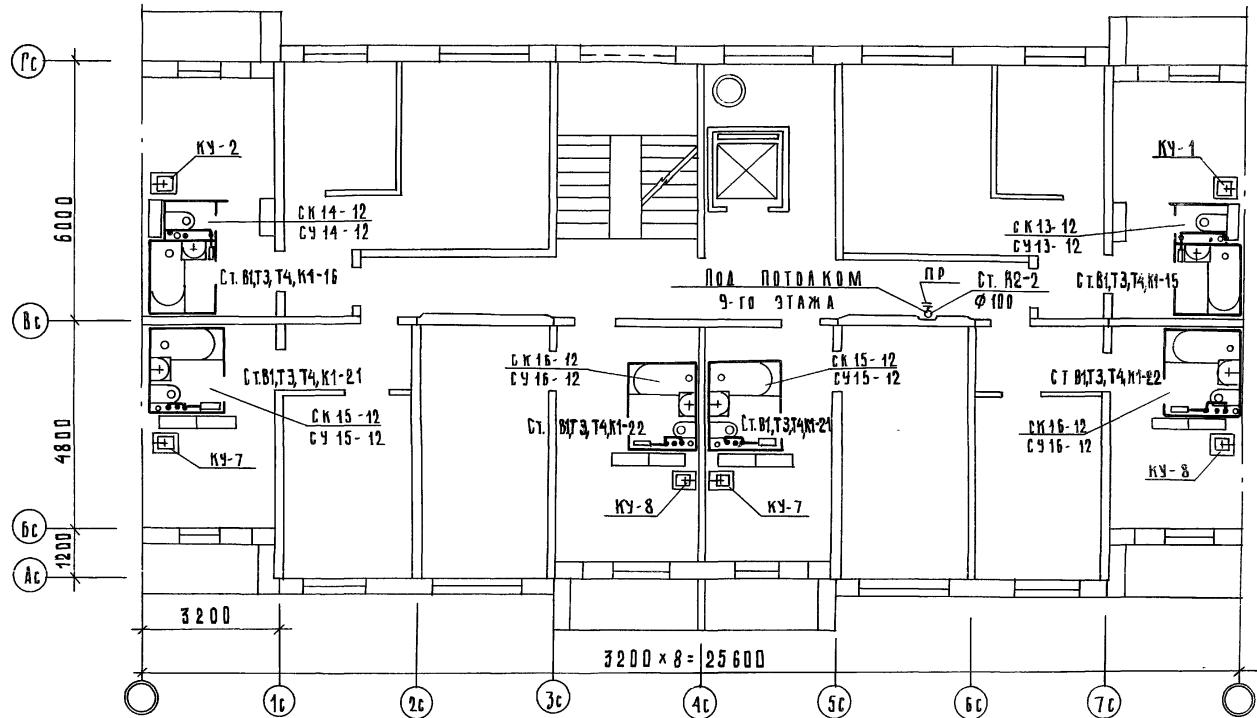

ПРИВЯЗКА СТОЯКОВ СИСТЕМ К ОСЯМ
см. планы ТЕХПОДПОЛЯ.

125-045/4.2

ч. 3


9-ЭТАЖНАЯ БЛОК-СЕКЦИЯ РЯДОВАЯ С ОДНО-
ДВУХКОМНАТНЫМИ КВАРТИРАМИ 1А1А1Б1Б2А2А

СТАНДАРТНЫЙ ЛИСТ ГЛАССРОВ	
TR	VK-20
КБ № М.А. ЯЧШЕВА ОССТРОЯ РСФР	

ПРИВЯЗКА

ЗАВ. ОТД. ЯЧШЕВИЧ	ГАКОНСКИЙ СЕЧЕНКО
РУК. БРИГ. СУНДЫРЧЕВА	ПРОВЕРИЛ АНТИПЕНКО
ПРОВЕРИЛ АНТИПЕНКО	Проверил
ИМВ. № 1	РАЗРАБОТКА ВОРОНОВА

План 2-9 этажей

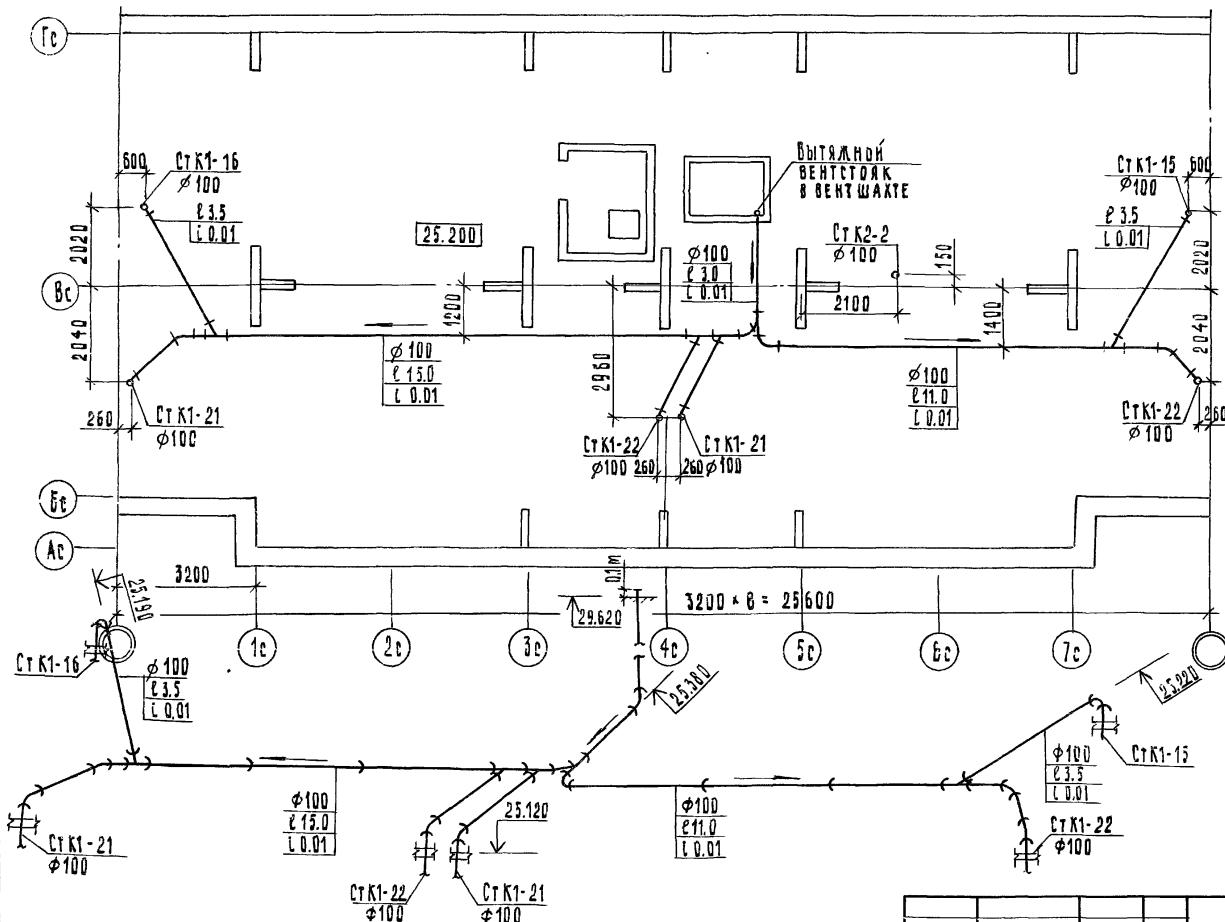

Поз. обозн.	ОБОЗНАЧЕНИЕ	НАИМЕНОВАНИЕ	КДА.
	ГОСТ 6942.3-80	ТРУБА ТУК-100	48 41
	ГОСТ 6942.7-80	КОЛЕНЬ К-100	8
	ГОСТ 6942.9-80	ОТВОД О135°-100	3
	ГОСТ 6942.11-80	ТРОЙНИК ТК45°-100-100	1
	ГОСТ 6942.17-80	ТРОЙНИК ТК60°-100-100	4
0			

Приимечания: 1. При "ТЕПЛОМ" ЧЕРДАКЕ
в спецификации лист 5 УМЕНЬШИТЬ
КОЛИЧЕСТВО ТРУБ Ф 100 на 8м,
Вместо этого добавить пунктои выше
приведенной спецификации.

2. В ЧИСЛЕНТЕ СПЕЦИФИКА-
ЦИИ УКАЗАНА ОВЩАЯ ДЛИНА ТРУБ, В
ЗНАМЕНИТЕЛЕ - ДЛИНА ТРУБ БЕЗ ФАСОН-
НЫХ ЧАСТЕЙ.