



СЕРИЯ 135-КОМПЛЕКСНАЯ СЕРИЯ ТИПОВЫХ ПРОЕКТОВ  
ЖИЛЫХ ДОМОВ, БЛОК-СЕКЦИЙ И ОБЩЕСТВЕННЫХ ЗДАНИЙ

**ТИПОВОЙ ПРОЕКТ 135-0368.88**

БЛОК-СЕКЦИЯ 9-ЭТАЖНАЯ 27-КВАРТИРНАЯ  
РЯДОВАЯ 3-4-4

АРХИТЕКТУРНО-СТРОИТЕЛЬНЫЕ РЕШЕНИЯ  
ВЫШЕ ОТМ. 0.0000

135-0368.88-АС.1

ВАРИАНТЫ ПОЛОЖЕНИЯ БЛОК-СЕКЦИИ В  
ЖИЛЫХ ДОМАХ

НАИМЕНОВАНИЕ БЛОК-СЕКЦИИ	ПЛАНИРОВОЧНОЕ РЕШЕНИЕ ПЕРВОГО ЭТАЖА	
	I ОСНОВНОЕ	II С КОЛЯСЧНОЙ
РЯДОВАЯ		

23326-03

					ПРИВЯЗАН:
ИНВ. №					

СЕРИЯ 135-КОМПЛЕКСНАЯ СЕРИЯ ТИПОВЫХ ПРОЕКТОВ  
ЖИЛЫХ ДОМОВ, БЛОК-СЕКЦИЙ И ОБЩЕСТВЕННЫХ ЗДАНИЙ

БЛОК-СЕКЦИЯ 9-ЭТАЖНАЯ 27-КВАРТИРНАЯ  
РЯДОВАЯ 3-4-4

135-0368.88-АС.1

АРХИТЕКТУРНО-СТРОИТЕЛЬНЫЕ РЕШЕНИЯ  
ВЫШЕ ОТМ. 0.0000

РАЗРАБОТАН КБ ПО ЖЕЛЕЗОБЕТОНУ  
ИМ. А.А. ЯКУШЕВА

ГЛАВНЫЙ ИНЖЕНЕР КБ

*П.И.С.*

АФАНАСЬЕВ П.Г.

ПРОЕКТ УТВЕРЖДЕН Госстроем РСФСР  
ПОСТАНОВЛЕНИЕ № 40 ОТ 21.04.86г.  
РАБОЧИЕ ЧЕРТЕЖИ ВВЕДЕНЫ В ДЕЙСТВИЕ КБ ПО ЖЕЛЕЗОБЕТОНУ  
ПРИКАЗ № 101 ОТ 31.08.1988г.

					ПРИВЯЗАН:	
ИНВ. №						

23326-03 2

Привязкой принято:

1. Планировочное решение первого этажа: - основное  
- с колясочной (электрощитовой)
2. Стены наружные:
  - однослойные из легкого бетона толщиной 350, 400 мм односторонней разрезки;
  - трехслойные на гибких связях толщиной 300 мм с утеплителем: а) минераловатные плиты на синтетическом связующем средней плотности  $\rho = 150 \text{ кг/м}^3$ ;
  - б) плиты из пенопласта полистирольного средней плотности  $\rho = 40 \text{ кг/м}^3$ ;
3. Перекрытия:
  - многопустотные панели шириной 3 м с 14 пустотами диаметром 159 мм толщиной 220 мм;
  - сплошные панели шириной 3 м с опиранием на три стороны толщиной 160 мм;
  - многопустотные акустически однородные панели шириной 3 м с 14 пустотами диаметром 127 мм с опиранием на три стороны толщиной 220 мм
4. Перегородки:
  - гипсовитонные толщиной 80 мм;
  - керамзитобетонные толщиной 80 мм;
5. Сантехкабины:
  - из сборных элементов "россыпью";
  - объемные
  - рязонная
  - безрулонная
6. Кровля:

ВЕДОМОСТЬ РАБОЧИХ ЧЕРТЕЖЕЙ ОСНОВНОГО КОМПЛЕКТА / НАЧАЛО /

Лист	НАИМЕНОВАНИЕ	ПРИМЕЧАНИЕ
1	ОБЩИЕ ДАННЫЕ / НАЧАЛО /	
2-4	ОБЩИЕ ДАННЫЕ / ПРОДОЛЖЕНИЕ /	
5	ОБЩИЕ ДАННЫЕ / ОКОНЧАНИЕ /	
6	СХЕМЫ РАСПОЛОЖЕНИЕ ОДНОСЛОЙНЫХ ПАНЕЛЕЙ НАРУЖНЫХ СТЕН ФАСАДА.	
7	СХЕМЫ РАСПОЛОЖЕНИЕ ТРЕХСЛОЙНЫХ ПАНЕЛЕЙ НАРУЖНЫХ СТЕН ФАСАДА.	
8	СПЕЦИФИКАЦИЯ НАРУЖНЫХ СТЕНОВЫХ ПАНЕЛЕЙ ОСНОВНОЙ И КОНСТРУКТИВНЫЙ ВАРИАНТЫ / НАЧАЛО /	
9	СПЕЦИФИКАЦИЯ НАРУЖНЫХ СТЕНОВЫХ ПАНЕЛЕЙ. КОНСТРУКТИВНЫЙ ВАРИАНТ / ПРОДОЛЖЕНИЕ /	
10	СПЕЦИФИКАЦИЯ НАРУЖНЫХ СТЕНОВЫХ ПАНЕЛЕЙ КОНСТРУКТИВНЫЙ ВАРИАНТ. / ОКОНЧАНИЕ /	
11	СХЕМА РАСПОЛОЖЕНИЯ ПАНЕЛЕЙ СТЕН 1-го этажа ОСНОВНОЕ ПЛАНИРОВОЧНОЕ РЕШЕНИЕ.	
12	СХЕМА РАСПОЛОЖЕНИЯ ПАНЕЛЕЙ СТЕН 1-го этажа ПЛАНИРОВОЧНОЕ РЕШЕНИЕ С ЭЛЕКТРОЩИТОВОЙ	
13	СХЕМА РАСПОЛОЖЕНИЯ ПАНЕЛЕЙ СТЕН 2-9 этажей	
14	СПЕЦИФИКАЦИЯ СБОРНЫХ ИЗДЕЛИЙ К СХЕМЕ РАСПОЛОЖЕНИЯ ПАНЕЛЕЙ СТЕН 1-го и типового этажа. ОСНОВНОЙ ВАРИАНТ / НАЧАЛО /	
15	СПЕЦИФИКАЦИЯ СБОРНЫХ ИЗДЕЛИЙ К СХЕМЕ РАСПОЛОЖЕНИЯ ПАНЕЛЕЙ СТЕН 1-го и типового этажей. ОСНОВНОЙ ВАРИАНТ. / ОКОНЧАНИЕ /	
16	СПЕЦИФИКАЦИЯ СБОРНЫХ ИЗДЕЛИЙ К СХЕМЕ РАСПОЛОЖЕНИЯ ПАНЕЛЕЙ СТЕН 1-го и типового этажей. КОНСТРУКТИВНЫЙ ВАРИАНТ / НАЧАЛО /	

Инв. № подл. Подпись и дата Взам. инв. №

Настоящий проект выполнен в соответствии с действующими нормами и правилами

Гл. архитектор *А.П. Киселев*

Гл. конструктор *В.Ф. Есин*

1988 г

Привязка настоящего типового проекта выполнена в соответствии с действующими нормами и правилами

Гл. архитектор проекта

Гл. конструктор проекта

Инв. №		Н. контр. Есин		135 - 0368.88 АС. 1	
Зав. ота	Байралина	Гл. кон. ота	Тайров		
Гл. кон. пр	Киселев	Гл. кон. пр	Есин		
Рук. гр.	Чекалина	Вед. конс.	Семенова		
Ст. техник	Машкова				
Блок-секция 9-этажная 27-квартирная рядовая 3-4-4				Стация	Лист
ОБЩИЕ ДАННЫЕ / НАЧАЛО /				Р	1
				Листов	44
				КБ ПО ЖЕЛЕЗОБЕТОНУ ИМ. А.А. ЯКУШЕВА	

## ВЕДОМОСТЬ РАБОЧИХ ЧЕРТЕЖЕЙ ОСНОВНОГО КОМПЛЕКТА / ПРОДОЛЖЕНИЕ /

Лист	Наименование	Примечание	Лист	Наименование	Примечание
17	СПЕЦИФИКАЦИЯ СБОРНЫХ ИЗДЕЛИЙ К СХЕМЕ РАСПОЛОЖЕНИЯ ПАНЕЛЕЙ СТЕН 1 <sup>го</sup> И ТИПОВОГО ЭТАЖЕЙ. КОНСТРУКТИВНЫЙ ВАРИАНТ. /ПРОДОЛЖЕНИЕ/		31	СПЕЦИФИКАЦИЯ СБОРНЫХ ИЗДЕЛИЙ К СХЕМЕ РАСПОЛОЖЕНИЯ ЭЛЕМЕНТОВ ЧЕРДАКА И ПОКРЫТИЯ. КОНСТРУКТИВНЫЙ ВАРИАНТ. /ОКОНЧАНИЕ. /	
18	СПЕЦИФИКАЦИЯ СБОРНЫХ ИЗДЕЛИЙ К СХЕМЕ РАСПОЛОЖЕНИЯ ПАНЕЛЕЙ СТЕН 1 <sup>го</sup> И ТИПОВОГО ЭТАЖЕЙ. КОНСТРУКТИВНЫЙ ВАРИАНТ. /ОКОНЧАНИЕ/		32	СПЕЦИФИКАЦИЯ СБОРНЫХ ИЗДЕЛИЙ К МАШИННОМУ ПОМЕЩЕНИЮ ЛИФТА. КОНСТРУКТИВНЫЙ ВАРИАНТ /НАЧАЛО/	
19	СХЕМА РАСПОЛОЖЕНИЯ МНОГОПУСТОТНЫХ ПАНЕЛЕЙ ПЕРЕКРЫТИЯ 1÷9 ЭТАЖЕЙ. ОСНОВНОЙ ВАРИАНТ.		33	СПЕЦИФИКАЦИЯ СБОРНЫХ ИЗДЕЛИЙ К МАШИННОМУ ПОМЕЩЕНИЮ ЛИФТА. КОНСТРУКТИВНЫЙ ВАРИАНТ. /ОКОНЧАНИЕ/	
20	СПЕЦИФИКАЦИЯ СБОРНЫХ ИЗДЕЛИЙ К СХЕМЕ РАСПОЛОЖЕНИЯ ПУСТОТНЫХ ПАНЕЛЕЙ ПЕРЕКРЫТИЯ. ОСНОВНОЙ ВАРИАНТ		34	РАЗРЕЗ ПО КРЫШЕ 1-1 /ВАРИАНТ С БЕЗРУЛОННОЙ КРОВЛЕЙ /	
21	СХЕМА РАСПОЛОЖЕНИЯ СПЛОШНЫХ ПАНЕЛЕЙ ПЕРЕКРЫТИЯ 1÷9 ЭТАЖЕЙ. ВАРИАНТ I		35	СПЕЦИФИКАЦИЯ МЕТАЛЛИЧЕСКИХ СВЯЗЕЙ ПО ВИДАМ СОЕДИНЯЕМЫХ ЭЛЕМЕНТОВ / НАЧАЛО /	
22	СХЕМА РАСПОЛОЖЕНИЯ ПАНЕЛЕЙ ПЕРЕКРЫТИЯ 1÷9 ЭТАЖЕЙ. ВАРИАНТ II		36	СПЕЦИФИКАЦИЯ МЕТАЛЛИЧЕСКИХ СВЯЗЕЙ ПО ВИДАМ СОЕДИНЯЕМЫХ ЭЛЕМЕНТОВ. /ОКОНЧАНИЕ/	
23	СПЕЦИФИКАЦИЯ СБОРНЫХ ИЗДЕЛИЙ К СХЕМАМ РАСПОЛОЖЕНИЯ ПАНЕЛЕЙ ПЕРЕКРЫТИЯ. КОНСТРУКТИВНЫЙ ВАРИАНТ.		37	ВЫБОРКА МЕТАЛЛИЧЕСКИХ МОНТАЖНЫХ СВЯЗЕЙ.	
24	СХЕМА РАСПОЛОЖЕНИЯ ЭЛЕМЕНТОВ ЧЕРДАКА И ПОКРЫТИЯ. План кровли. /ВАРИАНТ С РУЛОННОЙ КРОВЛЕЙ. /		38	СПЕЦИФИКАЦИЯ МЕТАЛЛИЧЕСКИХ ИЗДЕЛИЙ /ВАРИАНТ С РУЛОННОЙ КРОВЛЕЙ /	
25	СПЕЦИФИКАЦИЯ СБОРНЫХ ИЗДЕЛИЙ К СХЕМЕ РАСПОЛОЖЕНИЯ ЭЛЕМЕНТОВ ЧЕРДАКА И ПОКРЫТИЯ. ОСНОВНОЙ ВАРИАНТ		39	План отделочных работ 1 <sup>го</sup> этажа. Основное планировочное решение.	
26	СПЕЦИФИКАЦИЯ СБОРНЫХ ИЗДЕЛИЙ К МАШИННОМУ ПОМЕЩЕНИЮ ЛИФТА. ОСНОВНОЙ ВАРИАНТ.		40	План отделочных работ 1 <sup>го</sup> этажа. Планировочное решение с электропроводкой.	
27	План чердачного помещения		41	План отделочных работ 2÷9 ЭТАЖЕЙ	
28	РАЗРЕЗ ПО КРЫШЕ 1-1. /ВАРИАНТ С РУЛОННОЙ КРОВЛЕЙ. /		42	ВЕДОМОСТЬ ОТДЕЛКИ ПОМЕЩЕНИЙ.	
29	СХЕМЫ РАСПОЛОЖЕНИЯ ЭЛЕМЕНТОВ ЧЕРДАКА И ПОКРЫТИЯ. План кровли. /ВАРИАНТ С БЕЗРУЛОННОЙ КРОВЛЕЙ. /		43	СПЕЦИФИКАЦИЯ ДЕРЕВЯННЫХ ИЗДЕЛИЙ. /НАЧАЛО/.	
30	СПЕЦИФИКАЦИЯ СБОРНЫХ ИЗДЕЛИЙ К СХЕМЕ РАСПОЛОЖЕНИЯ ЭЛЕМЕНТОВ ЧЕРДАКА И ПОКРЫТИЯ. КОНСТРУКТИВНЫЙ ВАРИАНТ. / НАЧАЛО. /		44	СПЕЦИФИКАЦИЯ ДЕРЕВЯННЫХ ИЗДЕЛИЙ. /ОКОНЧАНИЕ/.	

## ВЕДОМОСТЬ ССЫЛОЧНЫХ И ПРИЛАГАЕМЫХ ДОКУМЕНТОВ /НАЧАЛО/

Обозначение	Наименование	Примечание
ССЫЛОЧНЫЕ ДОКУМЕНТЫ		
Гост 8242-75	ДЕТАЛИ ДЕРЕВЯННЫЕ ФРЕЗЕРОВАННЫЕ ДЛЯ СТРОИТЕЛЬСТВА	
АТ-7.00-001	АЛЬБОМ ЗДАНИЙ НА ПРОЕКТИРОВАНИЕ СТРОИТЕЛЬНОЙ ЧАСТИ ЛИФТОВЫХ УСТАНОВОК СТАНДАРТНЫХ КОНСТРУКЦИЙ /	

И. КОНТР.	ЕСИН	135 - 0368.88	АС.1
ЗАВ. ОТД.	БАХДАДИНА		
Д. КОН. ОТД.	ТАИРОВ		
П. КОН. ПР.	ЕСИН		
РУК. БР.	ЧЕКАЛИНА		
ВЕД. КОН.	СЕМЕНОВА		
СТ. ТЕХНИК	МАШКОВА		
		БЛОК-СЕКЦИЯ 9 ЭТАЖНАЯ 27- КВАРТИРНАЯ РЯДОВАЯ 3-4-Ч	СТАДИЯ Лист Листов Р 2
		ОБЩИЕ ДАННЫЕ /ПРОДОЛЖЕНИЕ/	КБ ПО ЖЕЛЕЗОБЕТОНУ ИМ. А.А. ЯКШЕВА

ПРИВЯЗАН

ИМБ. №

ИМБ. № ПОДЛ. ПОДПИСЬ И ДАТА ВЗАИМ. ИМБ. №

ВЕДОМОСТЬ ССЫЛОЧНЫХ И ПРИЛАГАЕМЫХ ДОКУМЕНТОВ/ПРОДОЛЖЕНИЕ/		
ОБОЗНАЧЕНИЕ	НАИМЕНОВАНИЕ	ПРИМЕЧАНИЕ
ССЫЛОЧНЫЕ ДОКУМЕНТЫ		
ГОСТ 11214-86	ОКНА И БАЛКОННЫЕ ДВЕРИ ДЕРЕВЯННЫЕ С ДВОЙНЫМ ОСТЕКЛЕНИЕМ ДЛЯ ЖИЛЫХ И ОБЩЕСТВЕННЫХ ЗДАНИЙ.	
ГОСТ 16289-86	ОКНА И БАЛКОННЫЕ ДВЕРИ ДЕРЕВЯННЫЕ С ТРОЙНЫМ ОСТЕКЛЕНИЕМ ДЛЯ ЖИЛЫХ И ОБЩЕСТВЕННЫХ ЗДАНИЙ.	
СЕРИЯ 1.136-10	ДВЕРИ ДЕРЕВЯННЫЕ ВНУТРЕННИЕ ДЛЯ ЖИЛЫХ И ОБЩЕСТВЕННЫХ ЗДАНИЙ.	
СЕРИЯ 1.136.5-19	ДВЕРИ ДЕРЕВЯННЫЕ НАРУЖНЫЕ ДЛЯ ЖИЛЫХ И ОБЩЕСТВЕННЫХ ЗДАНИЙ.	
СЕРИЯ 1.188-5	ЖЕЛЕЗОБЕТОННЫЕ КАБИНЫ САНИТАРНО-ТЕХНИЧЕСКИХ УЗЛОВ ЖИЛЫХ ДОМОВ ДО 9 ЭТАЖЕЙ С ВЫСОТОЙ ЭТАЖА 2.8 м:	
Выпуск 10	- СТРОИТЕЛЬНЫЕ ЧЕРТЕЖИ РАЗОВЕШЕННЫХ И СОВМЕЩЕННЫХ КАБИН ТИПА „КОЛПАК“ ИЗ ТЯЖЕЛОГО ЦЕМЕНТНОГО БЕТОНА И КЕРАМЗИТО-БЕТОНА.	
СЕРИЯ 1.189.1-9	Конструкции железобетонные для шахт пассажирских лифтов жилых зданий с высотой этажа 2.8 м.	
Выпуск 1	Конструкция унифицированных шахт лифтов грузоподъемностью 400 и 320 кг с противовесом сзади. Кабины для зданий высотой до 10 эт.	
СЕРИЯ 2.144-1	Узлы полов жилых зданий	
СЕРИЯ 83	Крупнопанельные жилые дома.	
часть 10	изделия заводского изготовления.	
РАЗДЕЛ 10.8-1	Мусоропровод МП-3: Чертежи унифицированных камер мусороудаления УМ-1 и общие чертежи мусоропровода. Рабочие чертежи типовых металлических и деревянных изделий мусоропровода.	
РАЗДЕЛ 10.8-2		
ПРИЛАГАЕМЫЕ ДОКУМЕНТЫ ИЗ СЕРИИ 135		
часть 9	Узлы и детали	
РАЗДЕЛ 9.1-80	МОНТАЖНЫЕ УЗЛЫ И ДЕТАЛИ.	
РАЗДЕЛ 9.2-19	ОБЩЕСТРОИТЕЛЬНЫЕ ДЕТАЛИ.	
135-УАС 2-167	Узлы, фрагменты архитектурно-строительных решений.	
часть 10	ИЗДЕЛИЯ ЗАВОДСКОГО ИЗГОТОВЛЕНИЯ	

ВЕДОМОСТЬ ССЫЛОЧНЫХ И ПРИЛАГАЕМЫХ ДОКУМЕНТОВ/ПРОДОЛЖЕНИЕ/		
ОБОЗНАЧЕНИЕ	НАИМЕНОВАНИЕ	ПРИМЕЧАНИЕ
ПРИЛАГАЕМЫЕ ДОКУМЕНТЫ ИЗ СЕРИИ 135		
РАЗДЕЛ 10.1.0.33	НАРУЖНЫЕ СТЕНОВЫЕ ПАНЕЛИ ДЛЯ ОБЫЧНЫХ УСЛОВИЙ СТРОИТЕЛЬСТВА. ОБЩИЕ МАТЕРИАЛЫ И УНИФИЦИРОВАННЫЕ ДЕТАЛИ ДЛЯ ПАНЕЛЕЙ ИЗ ЛЕГКОГО БЕТОНА.	
РАЗДЕЛ 10.1.1-101	НАРУЖНЫЕ СТЕНОВЫЕ ПАНЕЛИ ОДНОРЯДНОЙ РАЗРЕЗКИ ИЗ ЛЕГКОГО БЕТОНА ТОЛЩИНОЙ 300, 350 И 400 мм. ЦОКОЛЬНЫЕ ПАНЕЛИ. РАБОЧИЕ ЧЕРТЕЖИ ИЗДЕЛИЙ.	
РАЗДЕЛ 10.1-2-101	НАРУЖНЫЕ СТЕНОВЫЕ ПАНЕЛИ ОДНОРЯДНОЙ РАЗРЕЗКИ ИЗ ЛЕГКОГО БЕТОНА, ТОЛЩИНОЙ 300, 350 И 400 мм. ЦОКОЛЬНЫЕ ПАНЕЛИ. АРМАТУРНЫЕ ИЗДЕЛИЯ.	
РАЗДЕЛ 10.1-1-102	НАРУЖНЫЕ ТРЕХСЛОЙНЫЕ РЯДОВЫЕ СТЕНОВЫЕ ПАНЕЛИ НА ГИБКИХ СВЯЗЯХ. РАБОЧИЕ ЧЕРТЕЖИ ИЗДЕЛИЙ.	
РАЗДЕЛ 10.1-2-102	НАРУЖНЫЕ ТРЕХСЛОЙНЫЕ СТЕНОВЫЕ ПАНЕЛИ НА ГИБКИХ СВЯЗЯХ. АРМИРОВАНИЕ.	
РАЗДЕЛ 10.1-1-104	НАРУЖНЫЕ ТРЕХСЛОЙНЫЕ ТОРЦЕВЫЕ СТЕНОВЫЕ ПАНЕЛИ НА ГИБКИХ СВЯЗЯХ. РАБОЧИЕ ЧЕРТЕЖИ ИЗДЕЛИЙ.	
РАЗДЕЛ 10.2-1-31	ВНУТРЕННИЕ СТЕНОВЫЕ И ЦОКОЛЬНЫЕ ПАНЕЛИ /ДЛЯ ВАРИАНТА ПУСТОТЫХ ПАНЕЛЕЙ ПЕРЕКРЫТИЙ/ РАБОЧИЕ ЧЕРТЕЖИ ИЗДЕЛИЙ. АРМАТУРНЫЕ ИЗДЕЛИЯ.	
РАЗДЕЛ 10.2-1-32	ВНУТРЕННИЕ СТЕНОВЫЕ И ЦОКОЛЬНЫЕ ПАНЕЛИ /ДЛЯ ВАРИАНТА СПЛОШНЫХ ПАНЕЛЕЙ ПЕРЕКРЫТИЙ/ РАБОЧИЕ ЧЕРТЕЖИ ИЗДЕЛИЙ. АРМАТУРНЫЕ ИЗДЕЛИЯ.	
РАЗДЕЛ 10.3-1-187	МНОГОПУСТОТНЫЕ ПАНЕЛИ ПЕРЕКРЫТИЙ ШИРИНОЙ 3 м с 14 пустотами $\phi$ 159 мм. РАБОЧИЕ ЧЕРТЕЖИ. АРМАТУРНЫЕ ИЗДЕЛИЯ.	
РАЗДЕЛ 10.3-1-88	МНОГОПУСТОТНЫЕ АКУСТИЧЕСКИ ОДНОРОДНЫЕ ПАНЕЛИ ПЕРЕКРЫТИЙ ШИРИНОЙ 3 м с 14 пустотами $\phi$ 127 мм. РАБОЧИЕ ЧЕРТЕЖИ ИЗДЕЛИЙ. АРМАТУРНЫЕ ИЗДЕЛИЯ.	
РАЗДЕЛ 10.3-1-100	СПЛОШНЫЕ ПАНЕЛИ ПЕРЕКРЫТИЙ ШИРИНОЙ 3 м РАБОЧИЕ ЧЕРТЕЖИ ИЗДЕЛИЙ. АРМАТУРНЫЕ ИЗДЕЛИЯ.	
135-ИЖ.3-1-191	МНОГОПУСТОТНЫЕ АКУСТИЧЕСКИ ОДНОРОДНЫЕ ПАНЕЛИ ПЕРЕКРЫТИЙ ШИРИНОЙ 3 м с 14 пустотами $\phi$ 127 мм с опиранием на три стороны. РАБОЧИЕ ЧЕРТЕЖИ ИЗДЕЛИЙ. АРМАТУРНЫЕ ИЗДЕЛИЯ.	

ИНВ. № ПОДЛ. ПОДПИСЬ И ДАТА ВЗН. ИНВ. №

Привязан:

ИНВ. №

И. КОМП.	ЕСИ
ЗАВ. ОТА	БАХОЛДИНА
ГЛАВ. ОТА	ТАИРОВ
ГЛАВ. ОП.	ЕСИ
ВЕД. КОП.	СЕМЕНОВА
СТ. ТЕХНИ.	МАШКОВА

135-0368.88

АС.1

БЛОК-СЕКЦИЯ 9-ЭТАЖНАЯ  
27-КВАРТИРНАЯ РЯДОВАЯ  
3-4-4

СТАДИЯ | ЛИСТ | ЛИСТОВ

Р | 3 |

ОБЩИЕ ДАННЫЕ  
/ПРОДОЛЖЕНИЕ/КБ по ЖЕЛЕЗОБЕТОНУ  
ИМ. А. А. ЯКУШЕВА

23326-03 5

## ВЕДОМОСТЬ ССЫЛОЧНЫХ И ПРИЛАГАЕМЫХ ДОКУМЕНТОВ /ОКОНЧАНИЕ/

ОБОЗНАЧЕНИЕ	НАИМЕНОВАНИЕ	ПРИМЕЧ.
ПРИЛАГАЕМЫЕ ДОКУМЕНТЫ ИЗ СЕРИИ 135		
РАЗДЕЛ 10.4-1-31	РАЗНЫЕ ЖЕЛЕЗОБЕТОННЫЕ ИЗДЕЛИЯ. РАБОЧИЕ ЧЕРТЕЖИ ИЗДЕЛИЙ. АРМАТУРНЫЕ ИЗДЕЛИЯ	
РАЗДЕЛ 10.5-77	ПЕРЕГОРОДКИ ГИПСОБЕТОННЫЕ И КЕРАМЗИТОБЕТОННЫЕ /ДЛЯ ВАРИАНТА ПУСТОТНЫХ ПАНЕЛЕЙ ПЕРЕКРЫТИЙ /	
РАЗДЕЛ 10.5-78	ПЕРЕГОРОДКИ ГИПСОБЕТОННЫЕ И КЕРАМЗИТОБЕТОННЫЕ /ДЛЯ ВАРИАНТА СПЛОШНЫХ ПАНЕЛЕЙ ПЕРЕКР.	
РАЗДЕЛ 10.7-35	МЕТАЛЛИЧЕСКИЕ ИЗДЕЛИЯ И МОНТАЖНЫЕ СВЯЗИ	
РАЗДЕЛ 10.11-1-31	ИЗДЕЛИЯ КРЫШИ. РАБОЧИЕ ЧЕРТЕЖИ ИЗДЕЛИЙ АРМАТУРНЫЕ ИЗДЕЛИЯ.	
135 - иж.11.1.49	ИЗДЕЛИЯ ПОКРЫТИЯ ДЛЯ БЕЗРУЛОННОЙ КРОВЛИ	
РАЗДЕЛ 10.12-1-96	ДОПОЛНИТЕЛЬНЫЕ ИЗДЕЛИЯ. РАБОЧИЕ ЧЕРТЕЖИ ИЗДЕЛИЙ. АРМАТУРНЫЕ ИЗДЕЛИЯ	
РАЗДЕЛ 10.12-116		
135 - иж.12-1-126		
РАЗДЕЛ 10.13.124 10.13.134	КАЛЬКУЛЯЦИИ СТОИМОСТИ ЖЕЛЕЗОБЕТОННЫХ ИЗДЕЛИЙ	
135-ТЭ1	ТЕХНИЧЕСКАЯ ЭКСПЛУАТАЦИЯ	

## ПРИМЕЧАНИЯ:

1. ВЕДОМОСТЬ ОБЪЕМОВ СОСТАВЛЕНА НА НЕИЗМЕНЯЕМУЮ ЧАСТЬ БЛОК-СЕКЦИИ С ОСНОВНЫМИ ВАРИАНТАМИ АРХИТЕКТУРНО-ПЛАНИРОВОЧНЫХ РЕШЕНИЙ.

- ОСНОВНОЕ ПЛАНИРОВОЧНОЕ РЕШЕНИЕ 1ГО ЭТАЖА:
- I ВАРИАНТ ФАСАДА:
- НАРУЖНЫЕ СТЕНЫ ИЗ ОДНОСЛОЙНЫХ КЕРАМЗИТОБЕТОННЫХ ПАНЕЛЕЙ ТОЛЩИНОЙ 350 ММ.
- МНОГОПУСТОТНЫЕ ПАНЕЛИ ПЕРЕКРЫТИЯ С ДИАМЕТРОМ ПУСТОТ 159 ММ ТОЛЩИНОЙ 220 ММ.
- ГИПСОБЕТОННЫЕ ПЕРЕГОРОДКИ:
- САМУЗЛЫ ИЗ СБОРНЫХ ЭЛЕМЕНТОВ „РОССЫПЬЮ“.
- ВХОД С ДВОЙНЫМ ТАМБУРОМ:
- КРЫША С ТЕПЛЫМ ЧЕРДАКОМ И РУЛОННОЙ КРОВЛЕЙ.

2. ВЕДОМОСТЬ ПОТРЕБНОСТИ В МАТЕРИАЛАХ НА СБОРНЫЕ БЕТОННЫЕ И ЖЕЛЕЗОБЕТОННЫЕ КОНСТРУКЦИИ НА НЕИЗМЕНЯЕМУЮ ЧАСТЬ БЛОК-СЕКЦИИ  
СМ. РАЗДЕЛ ВМ

ПРИВЯЗАН

ИНВ.№

## ВЕДОМОСТЬ ДРУГОЙ ДОКУМЕНТАЦИИ.

ОБОЗНАЧЕНИЕ	НАИМЕНОВАНИЕ	ПРИМЕЧАНИЕ
Т.П.135-0333.87 РАЗДЕЛ АС.1-1	ЭЛЕМЕНТЫ БЛОКИРОВКИ. АРХИТЕКТУРНО-СТРОИТЕЛЬНЫЕ РЕШЕНИЯ ВЫШЕ ОТМ. 0.000	
СМ.1	ЭЛЕМЕНТЫ БЛОКИРОВКИ. СМЕТНАЯ ДОКУМЕНТАЦИЯ.	
ВМ.1	ЭЛЕМЕНТЫ БЛОКИРОВКИ ВЕДОМОСТИ ПОТРЕБНОСТИ В МАТЕРИАЛАХ.	

## ВЕДОМОСТЬ ОБЪЕМОВ СБОРНЫХ ЖЕЛЕЗОБЕТОННЫХ И БЕТОННЫХ КОНСТРУКЦИЙ.

№ П/П	НАИМЕНОВАНИЕ ГРУППЫ ЭЛЕМЕНТОВ КОНСТРУКЦИЙ	КОД	КОЛ-ВО МЗ	ПРИМЕЧАНИЕ
1	ПАНЕЛИ СТЕНОВЫЕ НАРУЖНЫЕ	583100	246,65	
2	ПАНЕЛИ СТЕНОВЫЕ ВНУТРЕННИЕ	583200	210,60	
3	ПАНЕЛИ ПЕРЕКРЫТИЙ	584200	238,53	
4	ПАНЕЛИ ПОКРЫТИЯ	584102	67,40	
5	АРХИТЕКТУРНО-СТРОИТЕЛЬНЫЕ ЭЛЕМЕНТЫ	589400	7,96	
6	ПЕРЕГОРОДКИ	583300	70,71	
7	ЭЛЕМЕНТЫ ЛЕСТНИЦ	589100	27,77	
8	ЭЛЕМЕНТЫ ВХОДОВ И ПРИЯМКОВ	589500	3,67	
9	ДЕТАЛИ ЛИФТОВЫХ И ВЕНТШАХТ	589600	36,19	
10	САНИТАРНО-ТЕХНИЧЕСКИЕ КАБИНЫ	589700	24,89	
11	ЭЛЕМЕНТЫ ЛОДЖИЙ И БАЛКОНОВ	589800	27,07	
ВСЕГО БЕТОНА И ЖЕЛЕЗОБЕТОНА			962,53	

Н. КОНТ. ЕСИЧ

135 - 0368.88 АС.1

ЗАВ. ОТД. БАКОЛАИНА

Н. КОН. ОТД. ТАИРОВ

Н. КОН. ПР. ЕСИЧ

РУК. БРИГ. ЧЕКАЛИНА

ВЕД. КОН. СЕМЕНОВА

СТ. ТЕХН. МАШКОВА

БЛОК-СЕКЦИЯ 9-ЭТАЖНАЯ  
27-КВАРТИРНАЯ РЯДОВАЯ  
3-4-4

СТАДИЯ ЛИСТ ЛИСТОВ

Р Ч

ОБЩИЕ ДАННЫЕ  
/ПРОДОЛЖЕНИЕ/КЕ ПО ЖЕЛЕЗОБЕТОНУ  
ИМ. А.А. ЯКУШЕВА

23326-03 6

ТАБЛИЦА ИНДЕКСОВ ТИПОРАЗМЕРОВ СБОРНЫХ  
ЖЕЛЕЗОБЕТОННЫХ ИЗДЕЛИЙ / ВЫШЕ ОТМ. 0.000 /

НАИМЕНОВАНИЕ ИЗДЕЛИЯ	ТИП ИЗДЕЛИЯ	ТИПОРАЗМЕР	ИНДЕКС ТИПОРАЗМЕР	1	2	3	4	1	2	3	4
1	2	3	4	1	2	3	4	1	2	3	4
НАРУЖНЫЕ СТЕНОВЫЕ ПАНЕЛИ	НР	63.28	1	В	В	61.26	1	СТЕПЕННЫЕ ПАНЕЛИ ПЕРЕКРЫТИЯ	ПЧ (П5)	63.12	8
		62.28	2			59.26	2			63.11	9
		61.28	3			58.28	3			30.27	10
		58.28	4			58.26	4			63.18	12
		30.28	5			48.26	5			60.12	13
		29.28	6			47.26	6			60.11	14
		60.12	8			33.26	7			60.33	1
		30.12	9			28.26	8			60.30	2
		59.28	10			14.26	9			50.33	3
						12.26	10			50.30	4
	НУ	12.28	1	В3	В3	32.28	1	ИЗДЕЛИЯ КРЫШИ РУЛОННАЯ ПЕРЕКРЫТИЯ	П	48.33	5
		60.28	1							48.30	6
		48.28	2			63.30	1			63.12	1
		30.28	3			63.18	2			60.12	2
	НТ	18.28	4	ПКЧ (ПК5)	ПКЧ (ПК5)	63.12	3			30.12	3
		30.28	1			63.11	4			59.17	1
		60.24	4			33.30	5			47.17	2
		30.24	5			30.30	6			63.5	1
	НПР	12.24	1	ПР	ПР	30.18	7		АП	60.5	2
		60.24	2			30.12	8			30.5	3
		50.24	2			30.11	9			64.5	1
		30.24	3			33.60	12			51.5	2
	НПУ	18.24	4	ПКЧ (ПК5)	ПКЧ (ПК5)	30.59	13	ПРОЧИЕ ИЗДЕЛИЯ	АПУ	13.5	3
		60.24	1			30.48	18			64.9	4
		50.24	2			30.27	19			28.12	1
		30.24	3			60.12	20			28.19	1
	НПТ	18.24	4	ПЧ (П5)	ПЧ (П5)	60.11	21		ЛМ	28.16	2
		30.24	1			63.30	1			28.32	1
		50.24	2			30.60	2			11.32	3
		30.24	3			30.59	3		ПС	27.16	1
	НПТУ	18.24	4			30.58	4			20.18	2
		30.24	1			30.48	5				
						30.12	6				
						30.11	7				

1	2	3	4	1	2	3	4
ИЗДЕЛИЯ КРЫШИ / БЕЗРУЛОННАЯ КРОВЛЯ /	3 ПКБ	64.33	4	ИЗДЕЛИЯ КРЫШИ / БЕЗРУЛОННАЯ КРОВЛЯ /	АП	63.7	4
		64.30	2			60.7	5
		47.33	3			30.7	6
	3 ЛТ	47.30	4		АПУ	63.7	4
		63.19	1			63.11	5
		60.19	2			60.18	3
		30.19	3		ВЧ	60.18-1	3-1

ПРИМЕР ПОЗИЦИОННОГО ОБОЗНАЧЕНИЯ СБОРНЫХ Ж.Б. ИЗДЕЛИЙ  
ПОЛНАЯ МАРКА: СОКРАЩЕННАЯ МАРКА:

НР-63.28.35-107  
ВБ-59.26-3  
ПКЧ-63.30-301  
П-60.33  
АП-63.5

НР-1-107  
ВБ-2-3  
ПКЧ-1-301  
П-1  
АП-1

В ПРОЕКТЕ ПРИНЯТА СОКРАЩЕННАЯ МАРКИРОВКА СБОРНЫХ  
ЖЕЛЕЗОБЕТОННЫХ ИЗДЕЛИЙ ВМЕСТО ЦИФР, ОБОЗНАЧАЮЩИХ ТИПО-  
РАЗМЕР ИЗДЕЛИЯ ДАН ИНДЕКС ТИПОРАЗМЕРА. ПОЛНАЯ МАРКА  
ДАНА В СПЕЦИФИКАЦИИ.

В ПРОЕКТЕ БУКВОЙ "Д" ОБОЗНАЧЕНА ТОЛЩИНА  
РЯДОВОЙ НАРУЖНОЙ СТЕНОВОЙ ПАНЕЛИ, ПРИНЯТАЯ  
ПРИ ПРИВЯЗКЕ, И ЧИСЛЕННО РАВНАЯ 350; 400 ММ.


УСЛОВНОЕ ОБОЗНАЧЕНИЕ.

НОМЕР УЗЛА  
НОМЕР ЛИСТА  
РАЗДЕЛА 9.1-80


И. КОНТР.	ЕСИЧ	135 - 0368. 88	АС.1
ЗАВ. ОТА	БАХОДИНА	БЛОК-СЕКЦИЯ 9-ЭТАЖНАЯ 2-КВАРТИРНАЯ РЯДО- ВАЯ 3-4-4	СТАДИЯ
СЛ. КОМ. ОТА	ТАНРОВ		ЛИСТ
СЛ. КОМ. ПР	ЕСИЧ		ЛИСТОВ
ВЕД. КОМ.	СЕМЕНОВА	ОБЩИЕ ДАННЫЕ / ОКОНЧАНИЕ /	Р
ИНВ. №			5
		КБ	ПО ЖЕЛЕЗОБЕТОНУ ИМ. А.А. ЯКУШЕВА

МЕЖДУ осями 1с-9с



МЕЖДУ осями 9с-1с

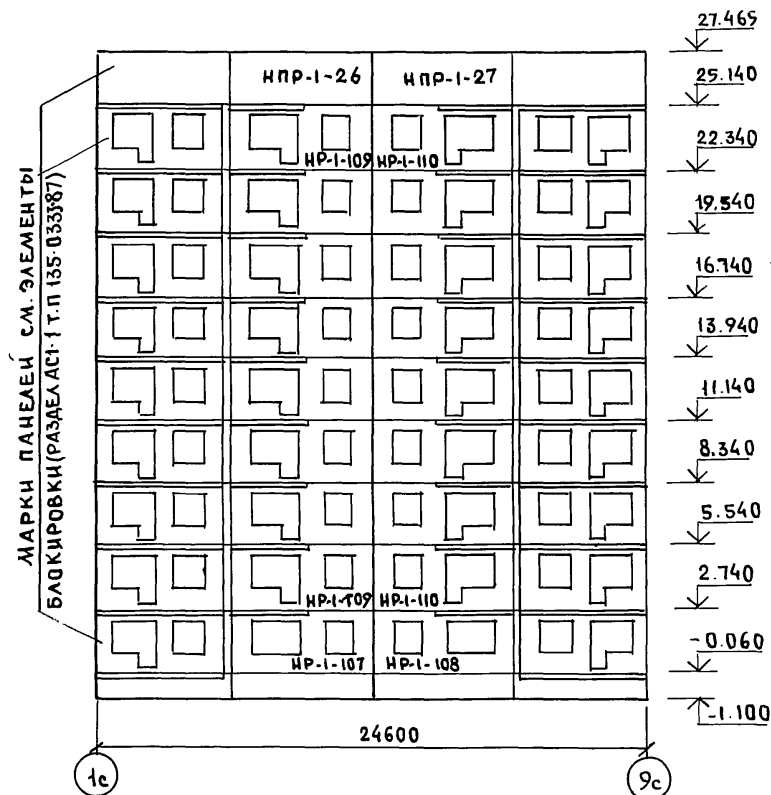МЕЖДУ осями  
Бс-Ас Ас-Бс

ФРАГМЕНТ УСТАНОВКИ НАРУЖНЫХ  
СТЕНОВЫХ ПАНЕЛЕЙ.  
НИЗ МОНТИРУЕМОГО  
ЭЛЕМЕНТА

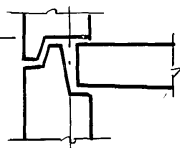

27.465  
25.140  
22.340  
19.540  
16.740  
13.940  
11.140  
8.340  
5.540  
2.740  
-0.060  
-1.100

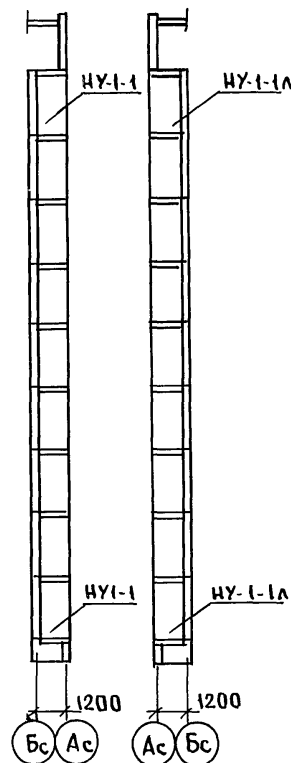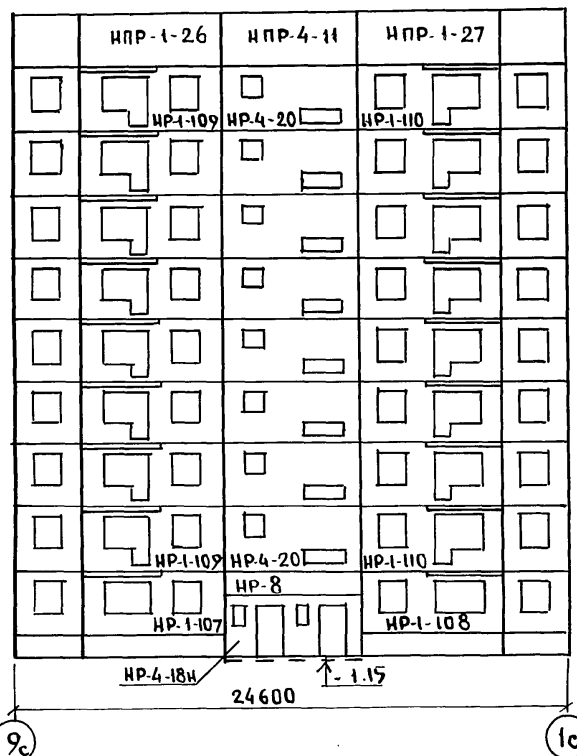

ПРИМЕЧАНИЕ

1. Отметки даны по низу  
монтируемого элемента  
(см. ФРАГМЕНТ УСТАНОВКИ КС)

ПРИВЯЗАН:

Шифр №

И.КОНТР.	ЕСИН
ЗАВ. ОТА БАХОЛАДИНА	
ГЛА. КОМП. ТАЙРОВ	
ГЛА. КОМП. ЕСИН	
ВЕД. КОН. СЕМЕНОВА	

135 - 0368. 88 АС.1

БЛОК-СЕКЦИЯ 9-ЭТАЖНАЯ  
27-КВАРТИРНАЯ РЯДОВАЯ  
3-4-4

СТАДИЯ ЛИСТ ЛИСТОВ  
Р 6

СХЕМЫ РАСПОЛОЖЕНИЯ  
ОДНОСАДНЫХ ПАНЕЛЕЙ НА-  
РУЖНЫХ СТЕН ФАСАДА.

КБ ПО ЖЕЛЕЗОБЕТОНУ  
ИМ. А.А. ЯКУШЕВА


23326-03 8

СОГЛАСОВАНО

ИНВ. ПОДПИСЬ И ДАТА ВЗАИМ. ИНВ.




МЕЖДУ осями 1с-9с

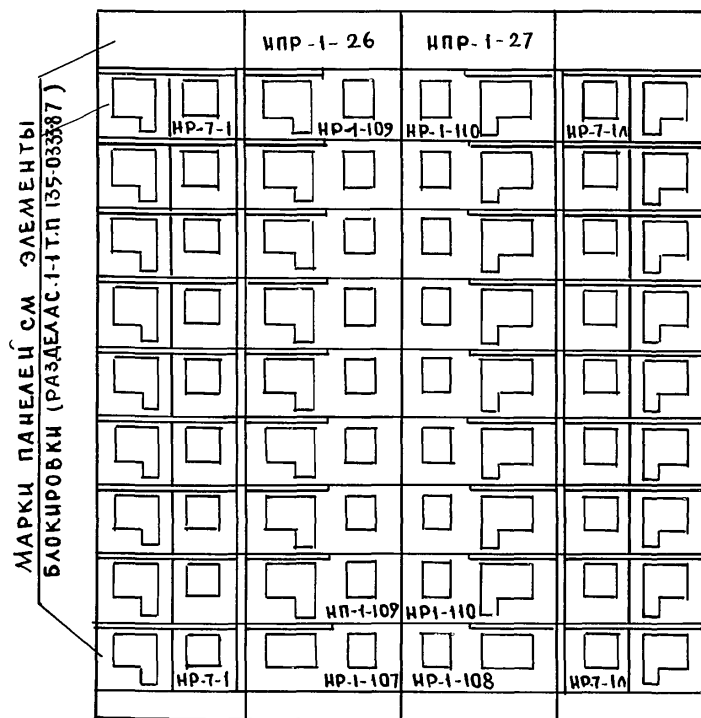

1с

9с

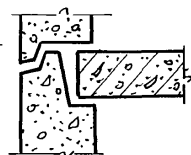ФРАГМЕНТ УСТАНОВКИ НАРУЖНЫХ  
СТЕНОВЫХ ПАНЕЛЕЙ.НЧЗ МОНТИРУЕМОГО  
ЭЛЕМЕНТА

МЕЖДУ осями 9с-1с

27.465

25.140

22.340

19.540

16.740

13.940

11.140


8.340

5.540

2.740


-0.060

-1.100

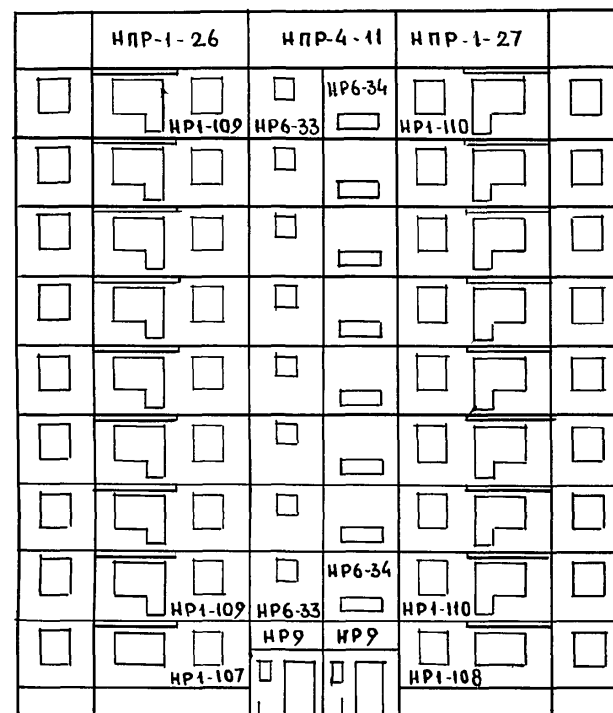

9с

1с

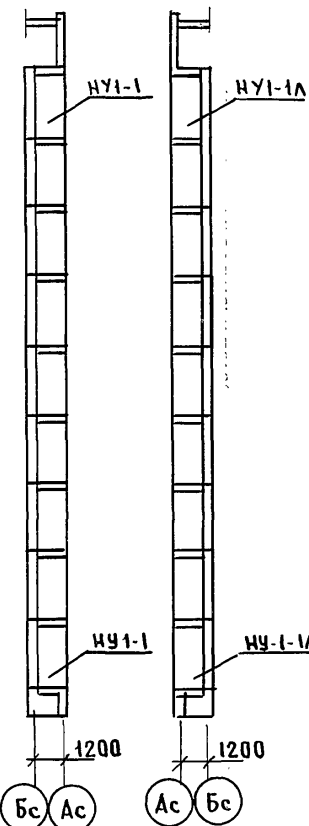МЕЖДУ осями  
Бс-Ас Ас-Бс

Бс

Ас

Ас

Бс

Н.КОНТР.	ЕСИН	135-0368.88 АС.1
ЗАВ.ОТД.	БАХОЛДИНА	БЛОК-СЕКЦИЯ 9-ЭТАЖНАЯ
ГЛ.КОН.ПР.	ТАЦРОВ	27-КВАРТИРНАЯ РЯДОВАЯ
ГЛ.КОН.ПР.	ЕСИН	3-4-4
ВЕД.КОН.	СЕМЕНОВА	СХЕМА РАСПОЛОЖЕНИЯ ТРЕХ-СЛОЙНЫХ ПАНЕЛЕЙ НАРУЖНЫХ СТЕН ФАСАДА.
СТАДИЯ	ЛИСТ	ЛИСТОВ
Р	7	
КБ по ЖЕЛЕЗОБЕТОНУ ИМ. А.А.ЯКУШЕВА		

ПРИВЯЗАН:

ИНВ.№

23326-03 9

СОГЛАСОВАНО:

ШЕЛ № ПОДАЛ Подпись и дата ВЗМ. ШЕЛ

МАРКА ПОЗ.	ОБОЗНАЧЕНИЕ	НАИМЕНОВАНИЕ	Количество штук на 1 этаж					Всего		МАССА ЕД. Т.	ПРИМЕЧ	
			1 этаж	2-4	5-8	9	ЧЕРДАК и МАШИ- НОЕ ПОМЕЩ.	ПЛАНИРОВОЧ- НОЕ РЕШЕНИЕ				
			ПЛАНИРОВОЧ- НОЕ РЕШЕНИЕ	ЭТАЖ	ЭТАЖ	ЭТАЖ		ОСНОВ- НОЕ	ЭЛЕКТРО- УЧЕТНОЕ			
НАРУЖНЫЕ СТЕНОВЫЕ ПАНЕЛИ ТОЛЩИНОЙ 350 мм.												
НР-1-107	1354.10 Р.10.1-1-101 А.4	НР-63.28.35 - 107	2	2					2	2	4.73	
НР-1-108	—————"———— А.4	НР-63.28.35 - 108	2	2					2	2	4.73	
НР-1-109	—————"———— А.7	НР-63.28.35 - 109			6	8	2		16	16	4.54	
НР-1-110	—————"———— А.7	НР-63.28.35 - 110			6	8	2		16	16	4.54	
НР-4-18и	1354.10 Р.10.12-116 А.6	НР-60.28.35 - 18и	1	1					1	1	3.43	
НР-4-20	1354.10 Р.10.1-1-101 А.27	НР-60.28.35 - 20			3	4	1		8	8	5.78	
НР-8	—————"———— А.36	НР-60.12.35	1	1					1	1	2.415	
ННР-1-26	—————"———— А.60	ННР-63.24.35 - 26						2	2	2	5.17	
ННР-1-27	—————"———— А.60	ННР-63.24.35 - 27						2	2	2	5.17	
ННР-4-11	—————"———— А.66	ННР-60.24.35 - 11						1	1	1	4.95	
НУ-1-1	—————"———— А.43	НУ-12.28.3-1	1	1	3	4	1		9	9	1.08	
НУ-1-1А	—————"———— А.43	НУ-12.28.3-1А	1	1	3	4	1		9	9	1.08	
КОНСТРУКТИВНЫЕ ВАРИАНТЫ.												
НАРУЖНЫЕ СТЕНОВЫЕ ПАНЕЛИ ТОЛЩ. 400 мм. / ПРИ ВАРИАНТЕ МНОГОПУСТОТНЫХ ПАНЕЛЕЙ ПЕРЕКРЫТИЯ /												
НР-1-107	1354.10 Р.10.1-1-101 А.4	НР-63.28.4 - 107 *	2	2					2	2	5.34	
НР-1-108	—————"———— А.4	НР-63.28.4 - 108 *	2	2					2	2	5.34	
НР-1-109	—————"———— А.7	НР-63.28.4 - 109 *			6	8	2		16	16	5.12	
НР-1-110	—————"———— А.7	НР-63.28.4 - 110 *			6	8	2		16	16	5.12	
НР-4-18и	1354.10 Р.10.12-116 А.6	НР-60.28.4 - 18и	1	1					1	1	3.89	
НР-4-20	1354.10 Р.10.1-1-101 А.27	НР-60.28.4 - 20			3	4	1		8	8	6.53	
НР-8	—————"———— А.36	НР-60.12.4	1	1					1	1	2.74	

Марка со знаком \* означает, что при варианте перекрытий из многопустотных акустически однородных плит с диаметром пустот 127 мм, в данном изделии изменена марка бетона с 50 на 75 (класс бетона В 3,5 на В 5) по сравнению с рабочими чертежами изделия.

Привязан:

ИНВ. №

И. КОИТР. ЕСИИ

ЗАВ. ОТД. БАХОЛАХНА

П. КОИ. ОТД. ТАИРОВ

ТА. КОИ. ПР. ЕСИИ

ВЕД. КОИ. СЕМЕНОВА

СТЕХНИК. МАШКОВА

135-0368.88 АС.1

БЛОК-СЕКЦИЯ 9 ЭТАЖНАЯ  
27-КВАРТИРНАЯ РЯДОВАЯ  
3-4-4

СТАДИЯ ЛИСТ ЛИСТОВ

Р 8

СПЕЦИФИКАЦИЯ НАРУЖНЫХ СТЕНОВЫХ ПАНЕЛЕЙ. ОСНОВНОЙ И КОНСТРУКТИВНЫЕ ВАРИАНТЫ

КБ ПО ЖЕЛЕЗОБЕТОНУ  
ИМ. А.А. ЯКУШЕВА

МАРКА ПОЗ.	ОБОЗНАЧЕНИЕ	НАИМЕНОВАНИЕ	КОЛИЧЕСТВО ШТУК НА 1 ЭТАЖ						ВСЕГО		МАССА ЕД. Т
			1 ЭТАЖ	2-4	5-8	9	ЧЕРДЖИ И НАДПИСИ НОЕ ПОМЕЩ.	ПЛАНИРОВОЧ. РЕШЕНИЕ			
			ПЛАНИРОВОЧНОЕ РЕШЕНИЕ	ЭТАЖ	ЭТАЖ	ЭТАЖ					
НПР-1-26	1354.10Р.10.1-1-101 А.60	НПР-63.24.4-26						2	2	2	5.91
НПР-1-27	—————"———— А.60	НПР-63.24.4-27						2	2	2	5.91
НПР-4-11	—————"———— А.66	НПР-60.24.4-11						1	1	1	5.65
НУ-1-1	—————"———— А.43	НУ-12.28.35-1	1	1	3	4	1		9	9	1.24
НУ-1-1А	—————"———— А.43	НУ-12.28.35-1А	1	1	3	4	1		9	9	1.24
НАРУЖНЫЕ СТЕНОВЫЕ ПАНЕЛИ ТОЛЩ.350мм /ПРИ ВАРИАНТЕ СПЛОШНЫХ ПАНЕЛЕЙ ПЕРЕКРЫТИЯ /											
НР-1-107	1354.10Р.10.1-1-101 А.4	НР-63.28.35-107	2	2					2	2	4.78
НР-1-108	—————"———— А.4	НР-63.28.35-108	2	2					2	2	4.78
НР-1-109	—————"———— А.7	НР-63.28.35-109			6	8	2		16	16	4.59
НР-1-110	—————"———— А.7	НР-63.28.35-110			6	8	2		16	16	4.59
НР-4-18и	1354.10Р.10.12-116 А.6	НР-60.28.35-18и	1	1					1	1	3.43
НР-8	1354.10Р.10.1-1-101 А.36	НР-60.12.35	1	1					1	1	2.415
НПР-1-26	—————"———— А.60	НПР-63.24.35-26						2	2	2	5.17
НПР-1-27	—————"———— А.60	НПР-63.24.35-27						2	2	2	5.17
НПР-4-11	—————"———— А.66	НПР-60.24.35-11						1	1	1	4.95
НУ-1-1	—————"———— А.43	НУ-12.28.3-1	1	1	3	4	1		9	9	1.08
НУ-1-1А	—————"———— А.43	НУ-12.28.3-1А	1	1	3	4	1		9	9	1.08
НР-4-20	—————"———— А.27	НР-60.28.35-20			3	4	1		8	8	5.78
НАРУЖНЫЕ СТЕНОВЫЕ ПАНЕЛИ ТОЛЩ.400мм /ПРИ ВАРИАНТЕ СПЛОШНЫХ ПАНЕЛЕЙ ПЕРЕКРЫТИЯ /											
НР-1-107	1354.10Р.10.1-1-101 А.4	НР-63.28.4-107	2	2					2	2	5.39
НР-1-108	—————"———— А.4	НР-63.28.4-108	2	2					2	2	5.39
НР-1-109	—————"———— А.7	НР-63.28.4-109			6	8	2		16	16	5.17
НР-1-110	—————"———— А.7	НР-63.28.4-110			6	8	2		16	16	5.17
НР-4-18и	1354.10Р.10.12-116 А.6	НР-60.28.4-18и	1	1					1	1	3.89
НР-4-20	1354.10Р.10.1-1-101 А.27	НР-60.28.4-20			3	4	1		8	8	6.53

ИНВ. № ПОДА. ПОДПИСЬ И ДАТА ВЗЯТ. ИНВ. №

ПРИВЯЗАН

ИНВ. №

Н. КОНТ. ЕСИН

ЗАВ. ОТД. БАХОЛАДЖИНА

ГЛАВ. КОН. ПРО. ТАИРОВ

ГЛАВ. КОН. ПРО. ЕСИН

ВЕД. КОН. СЕМЕНОВА

СТ. ТЕХНИК. МАШКОВА

135 - 0368.88 АС.1

БЛОК-СЕКЦИЯ 9 ЭТАЖНАЯ  
27-КВАРТИРНАЯ РЯДОВАЯ  
3-4-4

СТАДИЯ ЛИСТ ЛИСТОВ

Р 9

СПЕЦИФИКАЦИЯ НАРУЖНЫХ СТЕ-  
НОВЫХ ПАНЕЛЕЙ. КОНСТРУКТИВ-  
НЫЙ ВАРИАНТ. / ПРОДОЛЖЕНИЕ /КБ ПО ЖЕЛЕЗОБЕТОНУ  
ИМ. А.А. ЯКУШЕВА


23326-03 11

МАРКА НОЗ.	ОБОЗНАЧЕНИЕ	НАИМЕНОВАНИЕ	КОЛИЧЕСТВО ШТУК НА 1 ЭТАЖ					ВСЕГО		МАССА Е.Д. Т	ПРИМЕЧА- НИЕ
			1 ЭТАЖ	2-4	5-8	9	ЧИСЛО И МАШ. ПОМЕ- ЩЕН.	ПЛАНИРОВ. РЕШЕНИЕ	ОСНОВНОЕ ЭЛЕКТРО- ЩИТОВ		
			ПЛАНИРОВ. РЕШЕНИЕ ОСНОВ- НОЕ	ЭТАЖ	ЭТАЖ	ЭТАЖ					
НР - 8	135 ч. 10 р. 10.1-1-101 л. 36	НР - 60. 12. 4	1	1				1	1	2.74	
НПР - 1-26	— " — л. 60	НПР - 63. 24. 4 - 26					2	2	2	5.91	
НПР - 1-27	— " — л. 60	НПР - 63. 24. 4 - 27					2	2	2	5.91	
НПР - 4-11	— " — л. 66	НПР - 60. 24. 4 - 11					1	1	1	5.65	
НУ - 1-1	— " — л. 43	НУ - 12. 28. 35 - 1	1	1	3	4	1	9	9	1.24	
НУ - 1-1А	— " — л. 43	НУ - 12. 28. 35 - 1А	1	1	3	4	1	9	9	1.24	
НАРУЖНЫЕ ТРЕХСЛОЙНЫЕ СТЕНОВЫЕ ПАНЕЛИ НА ГИБКИХ СВЯЗЯХ ТОЛЩИНОЙ 300 мм / ПРИ ВАРИАНТЕ МНОГОПУСТОТНЫХ ПАНЕЛЕЙ ПЕРЕКРЫТИЯ С Ø 159 мм /											
НР - 1-107	135 ч. 10 р. 10.1-1-102 л. 18	НР - 63. 28 - 107	2	2				2	2	6.17	
НР - 1-108	— " — л. 20	НР - 63. 28 - 108	2	2				2	2	6.17	
НР - 1-109	— " — л. 22	НР - 63. 28 - 109			6	8	2	16	16	5.97	
НР - 1-110	— " — л. 24	НР - 63. 28 - 110			6	8	2	16	16	5.97	
НР - 6-32и	135 ч. 10 р. 10.12-116 л. 11	НР - 30. 28 - 32и	2					2	2	2.45	
НР - 6-33	135 ч. 10 р. 10.1-1-102 л. 52	НР - 30. 28 - 33			3	4	1	8	8	3.80	
НР - 6-34	— " — л. 54	НР - 30. 28 - 34			3	4	1	8	8	3.65	
НР - 7-1	135 иж. 12-1-106 л. 18	НР - 29. 28-1	1		3	4	1	9	9	3.06	
НР - 7-1А	— " — л. 18	НР - 29. 28-1А	1		3	4	1	9	9	3.06	
НР - 9	135 ч. 10 р. 10.1-1-102 л. 46	НР - 30. 12	2					2	2	1.60	
НПР - 4-11	135 иж. 12-1-126 л. 22	НПР - 60. 24 - 11					1	1	1	6.74	
НПР - 1-26	ч. 10 р. 10.1-1-102 л. 68	НПР - 63. 24 - 26					2	2	2	7.45	
НПР - 1-27	— " — л. 70	НПР - 63. 24 - 27					2	2	2	7.45	
НУ - 1-1	— " — л. 64	НУ - 12. 28 - 1	1	1	3	4	1	9	9	1.29	
НУ - 1-1А	— " — л. 64	НУ - 12. 28 - 1А	1	1	3	4	1	9	9	1.29	

Инв. № подл. Подпись и дата Взам. инв. №

И.КОНТР.		ЕСИИ	135 - 0368.88 АС.1		
ЗАВ. ОТД.		БАХОДИНА			
И.А.КОН.ОТ		ТАИРОВ			
И.А.КОН.ПР		ЕСИИ			
ВЕД. КОН		СЕМЕНОВА			
ПРИВЯЗАН:			БЛОК-СЕКЦИЯ 9 ЭТАЖНАЯ 27-КВАРТИРНАЯ РЯДОВАЯ 3-4-4		ЭТАЖА
					ЛИСТ
					ЛИСТОВ
ИНВ. №			СПЕЦИФИКАЦИЯ НАРУЖНЫХ СТЕНОВЫХ ПАНЕЛЕЙ КОНСТРУК- ТИВНЫЙ ВАРИАНТ / ОКОНЧАНИЕ		КБ ПО ЖЕЛЕЗОБЕТОНУ И.М.А.А.ЯКУШЕВА
			СТ.ТЕХН.		МАШКОВА И.МОШУ

23326-03 12

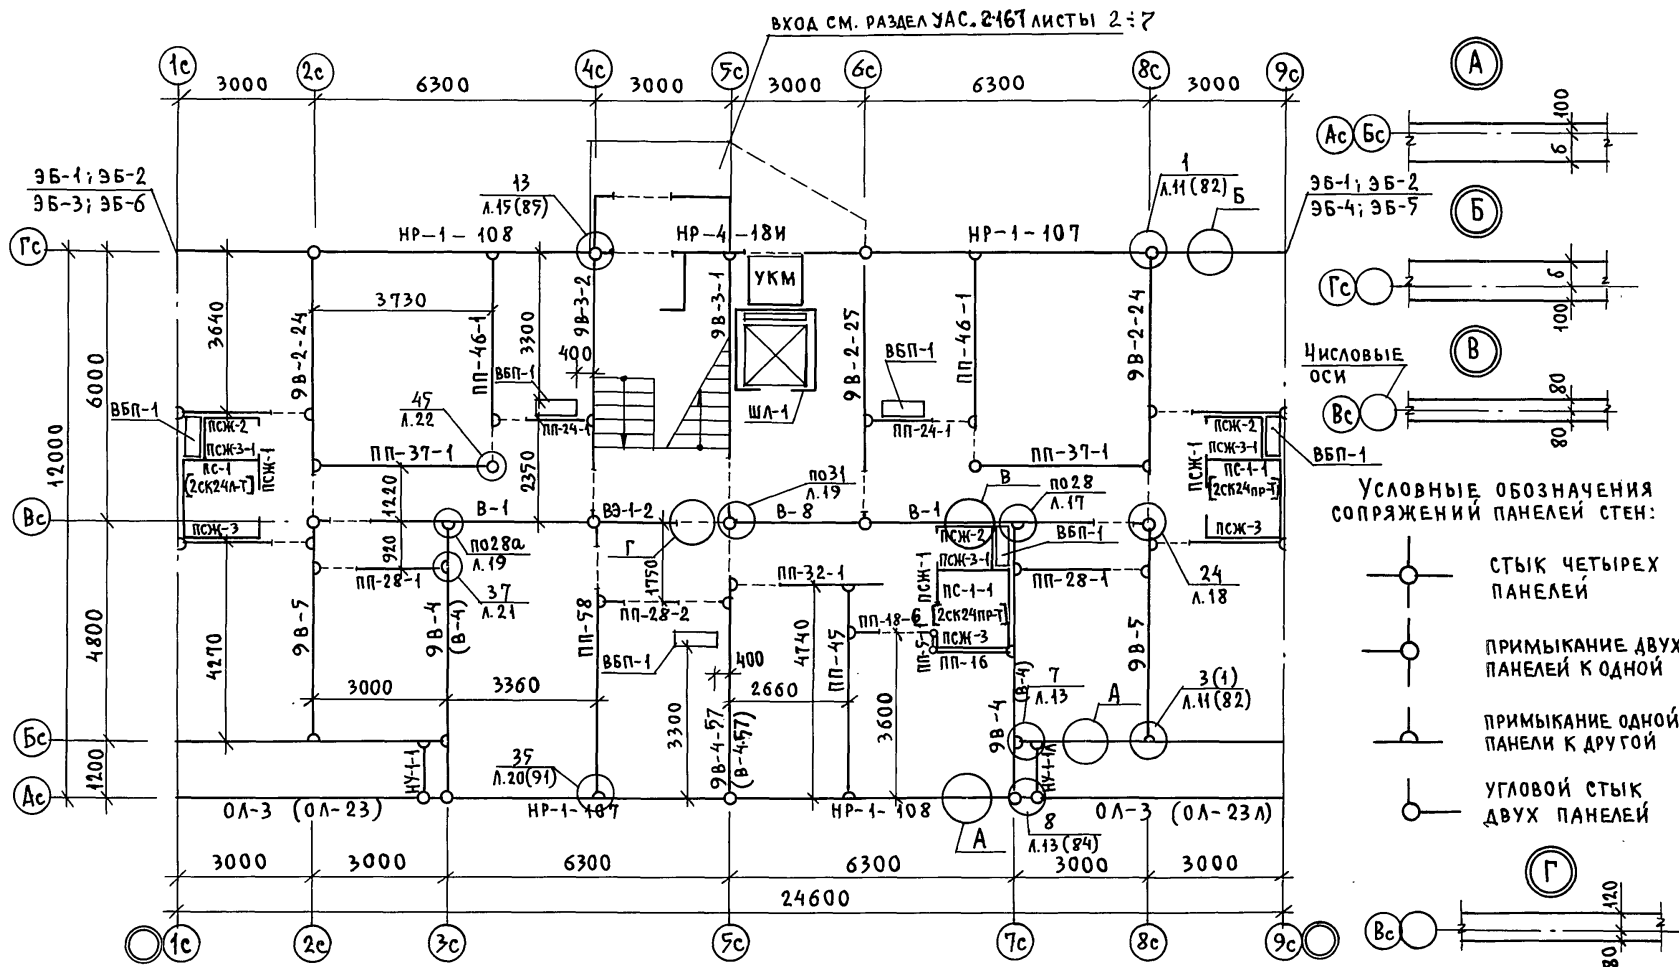[illegible]


ТОЛЩИНА СТЕН "А" ММ	"Б" ММ
300	250
350	250
400	300

ЗНАЧЕНИЕ ПАРАМЕТРА  
"Б" ДЛЯ НАРУЖНЫХ СТЕНО-  
ВЫХ ПАНЕЛЕЙ

ПРИМЕЧАНИЯ СМ. ЛИСТ 13,

ПРИВЯЗАН:	ЗАВ. ОТД.	БАХОЛДИНА	БЛОК-СЕКЦИЯ 9- ЭТАЖНАЯ 27-КВАРТИРНАЯ РЯДОВАЯ 3-4-4	ЭТАЖА	ЛИСТ	ЛИСТОВ
	П. КОН. ОТД.	ТАИРОВ		Р	II	
	П. КОН. ПР.	ЕСИН	СХЕМА РАСПОЛОЖЕНИЯ ПАНЕЛЕЙ СТЕН 1-ГО ЭТАЖА	ПО ЖЕЛЕЗОБЕТОНУ ИМ. А.А. ЯКУШЕВА		
	ВЕД. КОНС.	СЕМЕНОВА	ОСНОВНОЕ ПЛАНИРОВОЧНОЕ РЕШЕНИЕ			
ИНВ. №	СТ. ТЕХН.	МАШКОВА				

23326-03 13

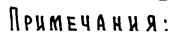

- | Н.КОНТР.  | ЕСИИ      |  |
|-----------|-----------|--|
|           |           |  |
|           |           |  |
|           |           |  |
|           |           |  |
| ЗАВ.ОТД.  | БАХОВАДНА |  |
| П.КОН.ОТ. | ТАИРОВ    |  |
| П.КОН.ПР  | ЕСИИ      |  |
| ВЕД.КОН.  | СЕМЕНОВА  |  |
| СТ.ТЕХН.  | МАШКОВА   |  |

AC.1

СТАДИЯ	Л И С Т	Л И С Т О В
Р	12	

КБ ПО ЖЕЛЕЗОБЕТОНУ

КОПИРОВАЛ *Шваб* 23326-03 14 ФОРМАТ 12Г



МАРКА ПОЗ	ОБОЗНАЧЕНИЕ	НАИМЕНОВАНИЕ	КОЛИЧЕСТВО ШТУК НА ЭТАЖ							Масса ЕД	ПРИМЕЧАНИЕ	
			1 ЭТАЖ	2-4	5-8	9	ЧЕРДАК И МАШИНОСТАН. ЭЛЕМЕН.	ВСЕГО	ПЛАНИРОВОЧНОЕ РЕШЕНИЕ			
			ПЛАНИРОВОЧНОЕ РЕШЕНИЕ	ЭТАЖ	ЭТАЖ	ЭТАЖ	ПЛАНИРОВОЧНОЕ РЕШЕНИЕ	ПЛАНИРОВОЧНОЕ РЕШЕНИЕ				
ПАНЕЛИ ВНУТРЕННИХ СТЕН												
В-1	135.4.10 Р.10.2-1-31 А.7	В - 61.26	2	2	6				8	8	5.48	
В-1 <sup>а</sup>	" А.7	В - 61.26 <sup>а</sup>				8	2		10	10	5.48	
9В-2-24	135-ИЖ.12-1-126 А.39	9В - 59.26 - 24	2	2	6				8	8	5.05	
В-2-24	" А.39	В - 59.26 - 24				8	2		10	10	5.05	
9В-2-25	" А.167	9В - 59.26 - 25	1	1	3				4	4	5.28	
В-2-25	"	В - 59.26 - 25				4	1		5	5	5.28	
9В-3-1	135.4.10 Р.10.2-1-31 А.16	9В - 58.28 - 1	1	1	3				4	4	4.93	
В-3-1	" А.16	В - 58.28 - 1				4	1		5	5	4.93	
9В-3-2	" А.167	9В - 58.28 - 2	1	1	3				4	4	5.40	
В-3-2	"	В - 58.28 - 2				4	1		5	5	5.40	
9В-4	135-ИЖ.12-1-126 А.63	9В - 58.26	2	2	6				8	8	5.95	
В-4	" А.63	В - 58.26				18	2		10	10	5.95	
9В-5	" А.63	9В - 48.26	2	2	6				8	8	4.93	
В-5	" А.63	В - 48.26				8	2		10	10	4.83	
9В-4-57	" А.156	9В - 58.26 - 57	1	1	3				4	4	5.23	
В-4-57	"	В - 58.26 - 57				4	1		5	5	5.23	
В-8	" А.167	В - 28.26	1	1	3	4	1		9	9	2.85	
ВЭ-1-2	" А.168	ВЭ - 32.28 - 2	1	1	3				4	4	2.45	
ВЭ-1-2 <sup>а</sup>	"	ВЭ - 32.28 - 2 <sup>а</sup>				4	1		5	5	2.45	
САНТЕХ КАБИНЫ "Россыпью"												
ПС-1	135.4.10 Р.10.4-1-31 А.31	ПС - 27-16	1	1	3	4	1		9	9	0.52	
ПС-1-1	" А.31	ПС - 27-16-1	2	2	6	8	2		18	18	0.52	
ПСЖ-1	" А.33	ПСЖ - 1	3	3	9	12	3		27	27	0.47	
ПСЖ-2	" А.33	ПСЖ - 2	3	3	9	12	3		27	27	0.39	
ПСЖ-3	" А.35	ПСЖ - 3	3	3	9	12	3		27	27	0.47	
ПСЖ-3-1	" А.35	ПСЖ - 3-1	3	3	9	12	3		27	27	0.45	

ПРИВЯЗАН:

ЗАВ.ОТД.	БАХОДИНА
ТА.КОМ.ОТД.	ТАИРОВ
ТА.КОМ.ПР.	ЕСИН
РУК.БР.	ЧЕКАЛИНА
ВЕД.КОМ.	СЕМЕНОВА
ИНВ.НО	СТ.ТЕХН.
	МАШКОВА

Н.КОНТР.	ЕСИН

135 - 0368.88 АС.1

БЛОК-СЕКЦИЯ 9 ЭТАЖНАЯ	СТАДЫЯ	ЛИСТ	ЛИСТОВ
27 КВАРТИРНАЯ РЯДОВАЯ	Р	14	
3-4-4			
СПЕЦИФИКАЦИЯ ИЗДЕЛИЙ К СХЕМЕ	КБ ПО ЖЕЛЕЗОБЕТОНУ		
РАСПОЛОЖЕНИЯ ПАНЕЛЕЙ СТЕН 1-ГО И			
ТИПОВОГО ЭТАЖА. ОСНОВНОЙ ВАРИАНТ	ИМ. А.А. ЯКУШЕВА		

23326-03 16

ВЗАИМН

ПОДПИСЬ УДАТА

ИНВ.НО



МАРКА ПОЗ.	ОБОЗНАЧЕНИЕ	НАИМЕНОВАНИЕ	КОЛИЧЕСТВО ШТУК НА ЭТАЖ					ВСЕГО	МАССА ЕД	ПРИМЕЧ.
			1 ЭТАЖ	2-4	5-8	9	ЧЕРДАК И МАШИНОЕ ПОМЕЩЕНИЕ			
			ПЛАНИРОВОЧ. РЕШЕНИЕ	ЭТАЖ	ЭТАЖ	ЭТАЖ	ОСНОВНОЕ	ПЛАНИРОВОЧ. РЕШЕНИЕ		
			ОСНОВНОЕ	ЭТАЖ	ЭТАЖ	ЭТАЖ	ОСНОВНОЕ	ЭТАЖ		
ВЕНТБЛОКИ										
ВБ П-1	1.134.1-12 вып. 1	ВБ П-9.28.3	6	6	18	24	6	54	54	0.80
ГИПСОБЕТОННЫЕ ПЕРЕГОРОДКИ										
ПП-58	135ИЖ.12-1-126 Л.167	ПП-58	1	3	3	4	1	9	11	1.41
ПП-46-1	135-ИЖ.12-1-126 Л.167	ПП-46-1	2	1	6	8	2	18	17	1.08
ПП-37-1	— " — Л.59	ПП-37-1	2	1	6	8	2	18	17	1.06
ПП-32-1	135ИЖ.12-1-126 Л.167	ПП-32-1	1	1	3	4	1	9	9	0.69
ПП-45	135-ИЖ.12-1-126 Л.167	ПП-45	1	1	3	4	1	9	9	1.28
ПП-28-1	— " — Л.14	ПП-28-1	2	2	6	8	2	18	18	0.57
ПП-28-2	— " — Л.14	ПП-28-2	1	1	3	4	1	9	9	0.45
ПП-24-1	— " — Л.14	ПП-24-1	2	2	6	8	2	18	18	0.45
ПП-18-6	135-ИЖ.12-1-126 Л.166	ПП-18-6	1	1	3	4	1	9	9	0.39
ПП-16	— " — Л.14	ПП-16	1	1	3	4	1	9	9	0.45
ПП-5-1	— " — Л.166	ПП-5-1	1	1	3	4	1	9	9	0.13
ПП-37	— " — Л.14	ПП-37		1					1	0.84
ЛИФТОВЫЕ ШАХТЫ ИЗ ОБЪЕМНЫХ БЛОКОВ										
ШЛ-1	СЕР.1.189.1-9 вып.1	ШЛС 28-40а	1	1	3	4	1	9	9	4.50
ШЛ-3	— " —	ШЛВ 9-40а					1	1	1	1.60
ОГРАЖДЕНИЯ БАЛКОНОВ И ЛОДЖИЙ /ВАРИАНТ 1/										
ОБ-1	1354.10Р10.4-1-31 Л.27	ОБ-1			6	8	2	16	16	0.26
ОБ-1-1	— " — Л.27	ОБ-1-1			6	8	2	16	16	0.26
ОБ-27	135-ИЖ.12-1-126 Л.70	ОБ-27			6	8	2	16	16	0.09
ОБ-28	— " — Л.70	ОБ-28			12	16	4	32	32	0.06
ОБ-29	— " — Л.70	ОБ-29			6	8	2	16	16	0.20
ОЛ-3	— " — Л.66	ОЛ-3	1	1	6	8	2	18	18	0.68

ИНВ. № ПОДЛ. ПОДПИСЬ И ДАТА

ИНВ. №

ПРИВЯЗАН

ИНВ. №

И. КОНТР. ЕСИИ

ЗАВ. ОТД. БАХОАДИНА  
ГЛАВ. ОТД. ТАИРОВ  
ГЛАВ. КОМ. ПРО. ЕСИИ  
ВЕД. КОМ. СЕМЕНОВА

СТ. ТЕХНИК МАШКОВА

135-0368.88 АС.1

БЛОК-СЕКЦИЯ 9 ЭТАЖНАЯ  
27-КВАРТИРНАЯ РЯДОВАЯ  
3-4-4СТАДИЯ ЛИСТ ЛИСТОВ  
Р 15СПЕЦИФИКАЦИЯ СБОРНЫХ ИЗДЕЛИЙ  
К СХЕМЕ РАСПОЛОЖЕНИЯ ПАНЕЛЕЙ СТЕН  
1-ГО И ТИПОВОГО ЭТАЖЕЙ. ОСНОВНОЙ ВАРИАНТКБ ПО ЖЕЛЕЗОБЕТОНУ  
ИМ. А. А. ЯКУШЕВА

23326-03 17

МАРКА ПОЗ	ОБОЗНАЧЕНИЕ	НАИМЕНОВАНИЕ	КОЛИЧЕСТВО ШТУК НА ЭТАЖ						ВСЕГО		МАССА ЕД Т	ПРИМЕЧ
			1ЭТАЖ	2-4	5-8	9	ЧЕРДАК И МАШИНОЕ ПОМЕ- ЩЕНИЕ	ПЛАНИРОВ. РЕШЕНИЕ				
			ПЛАНИРОВ. РЕШЕНИЕ	ЭТАЖ	ЭТАЖ	ЭТАЖ		ОСНОВНОЕ С ЭЛЕМЕН- ТАМИ				
									ОСНОВ	ЭЛЕМЕН- ТАРИ		
КОНСТРУКТИВНЫЙ ВАРИАНТ												
ПАНЕЛИ ВНУТРЕННИХ СТЕН / ПРИ ВАРИАНТЕ СПЛОШНЫХ ПАНЕЛЕЙ ПЕРЕКРЫТИЙ /												
В-1	135ч.10р.10.2-1-32 Л.7	В-61.26	2	2	6				8	8	9.63	
В-1 <sup>а</sup>	————— " ————— Л.7	В-61.26 <sup>а</sup>				8	2		10	10	9.63	
9В-2-24	135-ИЖ.12.1-126 Л.168	9 В-59.26-24	2	2	6				8	8	5.18	
В-2-24	————— " —————	В-59.26-24				8	2		10	10	5.18	
9В-2-25	—— " ——	9 В-59.26-25	1	1	3				4	4	5.42	
В-2-25	—— " ——	В-59.26-25				4	1		5	5	5.42	
9В-3-1	135ч.10р.10.2-1-32 Л.16	ПРИ ВС БЕЗ Ж.Б. КОНСОЛЕЙ 9В-58.28-1 В-58.28-1 9В-58.28-2 В-58.28-2	1	1	3				4	4	5.00	
В-3-1	————— " ————— Л.16					4	1		5	5	5.00	
9В-3-2	135-ИЖ.12-1-126 Л.168		1	1	3				4	4	5.48	
В-3-2	————— " —————					4	1		5	5	5.48	
9В-4	—— " —— Л.63	9В-58.26	2	2	6				8	8	6,08	
В-4	—— " ——	В-58.26				8	2		10	10	6,08	
9В-4-57	—— " —— 157	9В-58.26-57	1	1	3				4	4	5,35	
В-4-57	—— " ——	В-58.26-57				4	1		5	5	5,35	
9В-5	135-ИЖ.12.1-126 Л.63	9В-48.26	2	2	6				8	8	4.93	
В-5	————— " ————— Л.63	В-48.26				8	2		10	10	4.93	
В-8	135ч.10р.10.2-1-32 Л.27	В-28.26	1	1	3	4	1		9	9	2.92	
ВЗ-1-2	135-ИЖ.12-1-126 Л.168	ВЗ-32.28-2	1	1	3				4	4	2.48	
ВЗ-1-2 <sup>а</sup>	————— " —————	ВЗ-32.28-2 <sup>а</sup>				4	1		5	5	2.48	

Имя по подп. Подпись и дата. Взам. инв.

И.КОНТР. ЕСИИ

135 - 0368.88. АС.1

ЗАВ.ОТД. БАХЛАДИНА

ГЛАВНОТ. ТАИРОВ

ГЛАВНОП. ЕСИИ

РУК.БР. ЧЕКАЛИНА

ВЕД.КОН. СЕМЕНОВА

СТ.ТЕХН. МАШКОВА

ПРИВЯЗАН:

Имя по

БЛОК-СЕКЦИЯ 9 ЭТАЖНАЯ  
27 КВАРТИРНАЯ РЯДОВАЯ  
3-4-4СТАДИЯ Лист Листов  
Р 16СПЕЦИФИКАЦИЯ ИЗДЕЛИЙ К СХЕМЕ  
РАСПОЛОЖЕНИЯ ПАНЕЛЕЙ СТЕН 1  
И ТИПОВОГО ЭТАЖА (КОНСТРУКТИВ-  
НЫЙ ВАРИАНТ)КБ ПО ЖЕЛЕЗОБЕТОНУ  
ИМ. А.А. ЯКУШЕВА

23326-03 18

МАРКА ПОЗ.	ОБОЗНАЧЕНИЕ	НАИМЕНОВАНИЕ	КОЛИЧЕСТВО ШТУК НА ЭТАЖ						ВСЕГО		МАССА ЕД. Т	
			1 ЭТАЖ		2-4 ЭТАЖ	5-8 ЭТАЖ	9 ЭТАЖ	ЧЕРДАК И МАШИНОЕ ПОМЕЩЕНИЕ	ПЛАНИРОВОЧ. РЕШЕНИЕ			
			ОСНОВНОЕ	С ЭЛЕКТРО- ЩИТОВ.					ОСНОВНОЕ	С ЭЛЕКТРО- ЩИТОВ.		
САНТЕХКАБИНЫ "Россыпью" / при варианте сплошных панелей перекрытий /												
ПС-1	135 4.10 Р.10.4-1-31 А.31	ПС-27.16	1	1	3	4	1		9	9	0.52	
ПС-1-1	— " — А.31	ПС-27.16-1	2	2	6	8	2		18	18	0.52	
ПСЖ-1	— " — А.34	ПСЖ-1	3	3	9	12	3		27	27	0.49	
ПСЖ-2	— " — А.34	ПСЖ-2	3	3	9	12	3		27	27	0.40	
ПСЖ-3	— " — А.36	ПСЖ-3	3	3	9	12	3		27	27	0.48	
ПСЖ-3-1	— " — А.36	ПСЖ-3-1	3	3	9	12	3		27	27	0.46	
САНТЕХКАБИНЫ ИЗ ОБЪЕМНЫХ БЛОКОВ												
2СК24пр-Т	СЕР.1.188-5 вып.10	2СК 24 пр-Т	1	1	3	4	1		9	9	3.35	
2СК24Л-Т	— " —	2СК 24 Л-Т	2	2	6	8	2		18	18	3.35	
ГИСОБЕТОННЫЕ ПЕРЕГОРОДКИ / при варианте сплошных панелей перекрытий /												
ПП-58	135-ИЖ.12-1-126 А.168	ПП-58	1	3	3	4	1		9	11	1.46	
ПП-46-1	135-ИЖ.12-1-126 А.168	ПП-46-1	2	1	6	8	2		18	17	1.10	
ПП-37-1	— " — А.61	ПП-37-1	2	1	6	8	2		18	17	1.08	
ПП-28-1	135 4.10 Р.10.5-78 А.14	ПП-28-1	2	2	6	8	2		18	18	0.59	
ПП-24-1	— " — А.14	ПП-24-1	2	2	6	8	2		18	18	0.47	
ПП-32-1	135-ИЖ.12-1-126 А.168	ПП-32-1	1	1	3	4	1		9	9	0.71	
ПП-45	— " — А.168	ПП-45	1	1	3	4	1		9	9	1.32	
ПП-28-2	— " — А.14	ПП-28-2	1	1	3	4	1		9	9	0.47	
ПП-18-6	135-ИЖ.12-1-126 А.166	ПП-18-6	1	1	3	4	1		9	9	0.41	
ПП-16	135 4.10 Р.10.5-78 А.14	ПП-16	1	1	3	4	1		9	9	0.46	
ПП-5-1	135-ИЖ.12-1-126 А.166	ПП-5-1	1	1	3	4	1		9	9	0.19	
ПП-37	135 4.10 Р.10.5-78	ПП-37		1						1	0.86	

Инв.Н. Подпись и дата Взам. Инв.Н.

ПРИВЯЗАН:

Инв.Н°

Н.КОНТР.	ЕСИИ		135 - 0368.88 АС.1		
Зав.отд.	Баходина				
Гл.кон.от.	Танров				
Гл.кон.пр.	ЕСИИ				
Рук.бр.	Чекалина				
Вед.кон.	Семенова				
Ст.техн.	Машкова				
БЛОК-СЕКЦИЯ 9-ЭТАЖНАЯ 27-КВАРТИРНАЯ РЯДОВАЯ 3-4-4			СТАДНЯ	ЛИСТ	ЛИСТОВ
			Р	17	
СПЕЦИФИКАЦИЯ ИЗДАНИЙ К СХЕМЕ РАСПОЛОЖЕНИЯ СТЕН 1-ГО И ТИПОВОГО ЭТАЖЕЙ. КОНСТРУКТИВНЫЙ ВАРИАНТ			КБ по железобетону им. А.А. Якушева		



23326-03 79

МАРКА ПОЗ.	ОБОЗНАЧЕНИЕ	НАИМЕНОВАНИЕ	КОЛИЧЕСТВО ШТУК НА ЭТАЖ							ВСЕГО		МАССА Е.Д. Т	ПРИМЕЧ.
			1ЭТАЖ	2-4	5-8	9	ЧЕРДАК И МАШИ- НОЕ ПОМЕЩ.	ПЛАНИРОВ					
			РЕШЕНИЕ	ЭТАЖ	ЭТАЖ	ЭТАЖ	НОЕ	РЕШЕНИЕ					
ОСНОВНОЕ													ОСНОВНОЕ
ЭЛЕМЕНТЫ													ЭЛЕМЕНТЫ
ОГРАЖДЕНИЕ БАЛКОНОВ И ЛОДЖИИ / ВАРИАНТ 2 /													
ОБ - 36	135 Ч.10 Р.10.4-1-31 А.29	ОБ - 36			12	16	4		32	32	0.57		
ОБ - 39	135-ИЖ.12-1-126 А.71	ОБ - 39			18	24	6		48	48	0.21		
ОБ - 40	————— " ————— А.71	ОБ - 40			6	8	2		16	16	0.39		
ОЛ - 23	————— " ————— А.66	ОЛ - 23	ПРИ ПУСТОТ.	1	1	3	4	1	9	9	1.02		
ОЛ - 23А	————— " ————— А.66	ОЛ - 23А	ПЕРЕКРЫТ.	1	1	3	4	1	9	9	1.02		
ПРОЧ ИЕ ИЗДЕЛИЯ													
ОЛ - 3	135-ИЖ.12-1-126 А.66	ОЛ - 3	ВАРИАНТ 1 ДЛЯ СПЛОШ. ПЕР.	1	1	6	8	2	18	18	0.65		
ОЛ - 23	————— " ————— А.66	ОЛ - 23	ВАРИАНТ 2 ДЛЯ СПЛОШ. ПЕРЕКРЫТ.	1	1	3	4	1	9	9	0.98		
ОЛ - 23А	————— " ————— А.66	ОЛ - 23А		1	1	3	4	1	9	9	0.98		
ИЗДЕЛИЯ ВХОДА /ВАРИАНТ ПРИ t до -25°С/													
АВ - 5	135 Ч.10 Р.10.4-1-31 А.10	АВ - 5		1	1				1	1	1.52		
АВ - 42	————— " ————— А.41	АВ - 42		1	1				1	1	3.40		
ИЗДЕЛИЯ ВХОДА /ОСНОВНОЙ ВАРИАНТ /													
АВ - 47А	135 Ч.10 Р.10.12-1-96 А.54	АВ - 47А		1	1				1	1	4.63		
АВ - 48	————— " ————— А.53	АВ - 48		2	2				2	2	1.20		
АВ - 49	————— " ————— А.55	АВ - 49		1	1				1	1	2.02		
ПП - 15	————— " ————— А.53	ПП - 15		1	1				1	1	0.54		
ПП - 5	135-ИЖ.12-1-126 А.61	ПП - 5		1	1				1	1	0.11		

ИНВ. ПОДЛ. ПОДПИСЬ И ДАТА ВЗАИМ. ИНВ. №

И.КОНТР. ЕСИИ		135 - 0368.88 АС.1	
ПРИВЯЗАН:		БЛОК-СЕКЦИЯ 9 ЭТАЖНАЯ	
ЗАВ.ОТ. БАХОЛДИНА		21-КВАРТИРНАЯ РЯДОВАЯ	
И.КОМ.ОТ. ТАКРОВ		3 - 4 - 4	
И.КОМ.ПР. ЕСИИ		СПЕЦИФИКАЦИЯ СБОРНЫХ ИЗДЕЛИЙ К	
ВЕД. КОМ. СЕМЕНОВА		СХЕМЕ РАСПОЛОЖЕНИЯ ПАНЕЛЕЙ СТЕН	
СТ.ТЕХН. МАШКОВА		ГОИ ТИПОВОГО ЭТАЖИ. КОНСТРУКТИВ. ВАР.	
ИНВ. №		СТАДИЯ	ЛИСТ
		Р	18
		ПО ЖЕЛЕЗОБЕТОНУ ИМ. А.А. ЯКУШЕВА	

# МНОГОПУСТОТНЫЕ ПАНЕЛИ ПЕРЕКРЫТИЯ с 14 пустотами Ø 159 мм

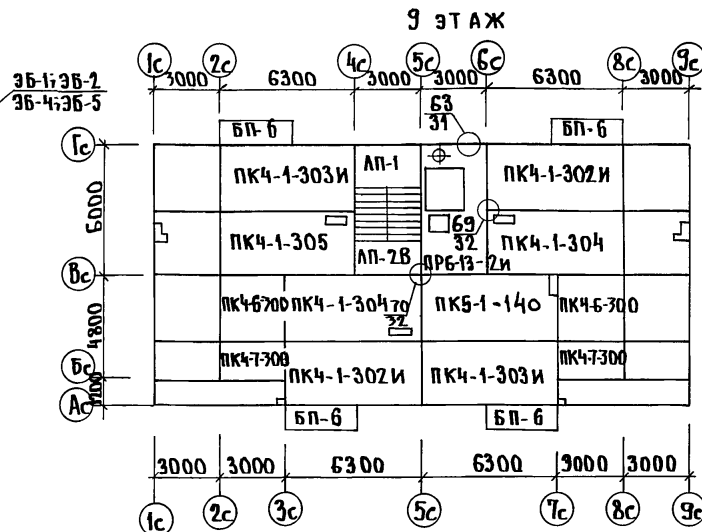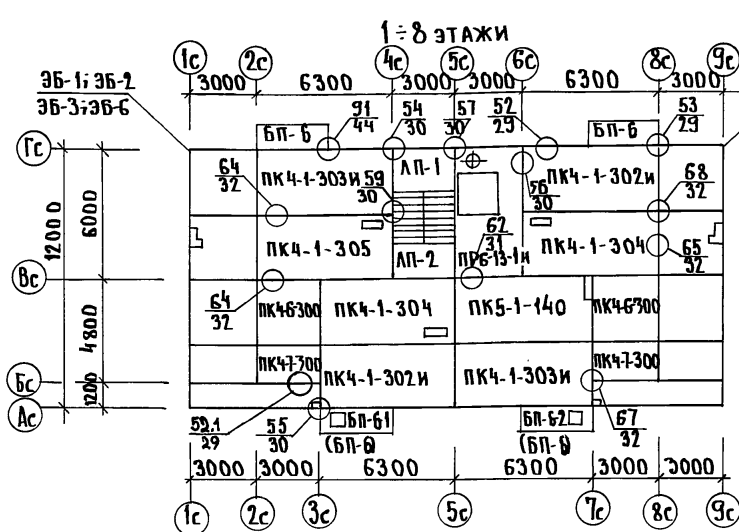

Марки балконных плит, стоящие в скобках,  
монтировать над 1 ÷ 4 этажами.

И. КОМП.	ЕСИН		135 - 0368.88 АС.1		
ЗАВ. ОТД.	БАХОЛДИНА		БЛОК-СЕКЦИЯ 9-ЭТАЖНАЯ		
И. КОМП.	ТАИРОВ		21- КВАРТИРНАЯ РЯДОВАЯ		
И. КОМП.	ЕСИН		3- 4- 4		
ВЕД. КОМП.	СЕМЕНОВА		СХЕМА РАСПОЛОЖЕНИЯ МНОГООПУСТОТНЫХ ПАНЕЛЕЙ ПЕРЕКРЫТИЯ 1-9 ЭТАЖЕЙ. ОСНОВНОЙ ВАРИАНТ.		
СТ. ТЕХН.	МАШКОВА		СТАДИЯ	ЛИСТ	ЛИСТОВ
			Р	19	
			КБ ПО ЖЕЛЕЗОБЕТОНУ ИМ. А. А. ЯКУШЕВА		

МАРКА ПОЗ	ОБОЗНАЧЕНИЕ	НАИМЕНОВАНИЕ	КОЛИЧЕСТВО ШТУК НА ЭТАЖИ						ВСЕГО		МАССА ЕД. Т	ПРИМЕЧ	
			1 ЭТАЖ	2-4	5-8	9	ЧЕРДАК И МАШИНОЕ ПОМЕЩЕНИЕ	ПЛАНИРОВО- В. РЕШЕНИЕ					
			ОСНОВНОЕ ЭЛЕМЕНТ ЧЕТОВ					ОСНОВНОЕ ЭЛЕМЕНТ ЧЕТОВ					
ОСНОВНОЙ ВАРИАНТ													
МНОГОПУСТОТНЫЕ ПАНЕЛИ ПЕРЕКРЫТИЯ													
ПК5-1-140	135-ИЖ.12-1-126	Л.160	ПК5-63.30-140	1	1	3	4	1		9	9	5,92	
ПК4-1-302и	135-ИЖ.12-1-126	Л.56	ПК4-63.30-302и	2	2	6	8	2		18	18	6,05	
ПК4-1-303и	— " —	Л.56	ПК4-63.30-303и	2	2	6	8	2		18	18	6,05	
ПК4-1-304	135 ч.10.Р.10.3-1-187	Л.13	ПК4-63.30-304	2	2	6	8	2		18	18	5,95	
ПК4-1-305	— " —	Л.13	ПК4-63.30-305	1	1	3	4	1		9	9	5,95	
ПКН-6-300	— " —	Л.40	ПК4-30.30-300	2	2	6	8	2		18	18	2,98	
ПКЦ-7-300	— " —	Л.46	ПК4-30.18-300	2	2	6	8	2		18	18	1,83	
ПР6-13-1и	135 ч.10.Р.10.12.116	Л.29	ПР6-30.59-1и	1	1	3	4			8	8	5,625	
ПР6-13-2и	— " —	Л.29	ПР6-30.59-2и					1		1	1	5,375	
БАЛКОНЫЕ ПЛЫТЫ													
БП-6	135-ИЖ.12-1-126	Л.68	БП-6	4	4	12	8	4		28	28	1,05	
БП-6-1	— " —	Л.69	БП-6-1				4			4	4	1,10	
БП-6-2	— " —	Л.69	БП-6-2				4			4	4	1,15	
ИЗДЕЛИЯ ЛЕСТНИЦЫ													
ЛП-1	135 ч.10.Р.10.12-1-96	Л.44	ЛП-28.19	1	1	3	4	1		9	9	2,52	
ЛП-2	— " —	Л.41	ЛП-28.16	1	1	3	3	1		8	8	2,15	
ЛП-2В	— " —	Л.43	ЛП-28.16.В					1		1	1	2,18	
ЛМ-1п	— " —	Л.47	ЛМ-28.12п	2	2	6	8	2		18	18	1,52	

Инв. № подл. Подпись и дата. Взам. инв. №

ПРИВЯЗКА:


Инв. №

И. КОНТР.	ЭСИН		135-0368.88 АС.1		
ЗАВ. ОТД.	БАХОЛДИНА				
ГЛАВ. КОМ. ОТ.	ТАКРОВ				
ГЛАВ. КОМ. ПР.	ЭСИН				
РУК. БР.	ЧЕКАЛИНА				
ВЕД. КОМ.	СЕМЕНОВА				
СТ. ТЕХН.	МАШКОВА				
БЛОК-СЕКЦИЯ 9-ЭТАЖНАЯ 27 КВАРТИРНАЯ РЯДОВАЯ 3-4-4			СТАДИЯ	ЛИСТ	ЛИСТОВ
СПЕЦИФИКАЦИЯ ИЗДЕЛИЙ К СХЕМЕ РАСПОЛОЖЕНИЯ ПУСТОТНЫХ ПАНЕЛЕЙ ПЕРЕКРЫТИЯ ОСНОВНОГО ВАРИАНТА			Р	20	
			КБ ПО ЖЕЛЕЗОБЕТОНУ ИМ. А.А. ЯКУШЕВА		


23326-03 22

## СПЛОШНЫЕ ПАНЕЛИ ПЕРЕКРЫТИЯ

1 ÷ 8 ЭТАЖИ

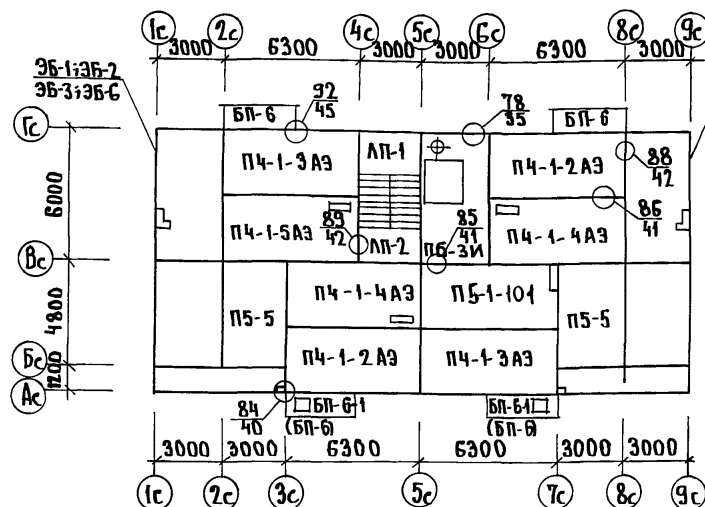

9 ЭТАЖ

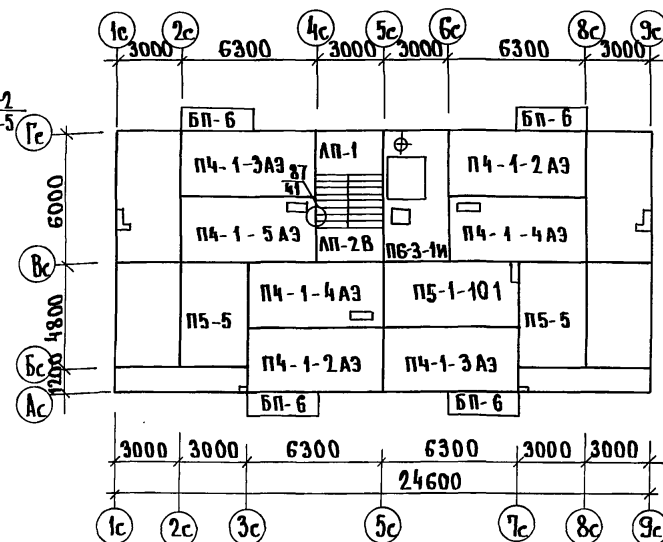

Марки балконных плит, стоящие в скобках,  
монтировать над 1 ÷ 4 этажами.

Н. КОНТР.	ЕСИИ	135 - 0368.88	АС. 1
З. АВ. ОТД.	БАХОЛАННА	БЛОК-СЕКЦИЯ 9-ЭТАЖНАЯ	СТАНЦИЯ
П. КОМП.	ТАКРОВ	27-КВАРТИРНАЯ РЯДОВАЯ	ЛИСТ
П. КОМП.	ЕСИИ	3-4-4	ЛИСТОВ
ВЕД. КОМ.	СЕМЕНОВА	СХЕМА РАСПОЛОЖЕНИЯ СПЛОШНЫХ ПАНЕЛЕЙ ПЕРЕКРЫТИЯ	Р
СТ. ТЕХ.	МАШКОВА	1-9 ЭТАЖЕЙ. ВАРИАНТ 1	21
ИНВ. N			КБ ПО ЖЕЛЕЗОБЕТОНУ
			ИМ. А. А. ЯКУШЕВА





МАРКА ПОЗ.	ОБОЗНАЧЕНИЕ	НАИМЕНОВАНИЕ	КОЛИЧЕСТВО ШТУК НА ЭТАЖ						ВСЕГО		МАССА ЕД. Т	ПРИМЕЧ.
			1ЭТАЖ	2÷4	5÷8	9	ЧЕРДАК И МАШИ- НОЕ ПОМЕ- ЩЕНИЕ	ПЛАНИРОВ. РЕШЕНИЕ	ОСНОВНОЕ С ЭЛЕКТРО- УЧТОМ			
			ПЛАНИРОВО- В. РЕШЕНИЕ									
КОНСТРУКТИВНЫЙ ВАРИАНТ												
ВАРИАНТ I : СПЛОШНЫЕ ПАНЕЛИ ПЕРЕКРЫТИЯ.												
П5-1-101	135-ИЖ.12-1-126 Л.161	П5-63.30-101	1	1	3	4	1		9	9	7.22	
П4-1-2АЭ	————— " ————— А.168	П4-63.30-2АЭ	2	2	6	8	2		18	18	7.48	
П4-1-3АЭ	————— " ————— А.168	П4-63.30-3АЭ	2	2	6	8	2		18	18	7.48	
П4-1-4АЭ	————— " ————— А.168	П4-63.30-4АЭ	2	2	6	8	2		18	18	7.30	
П4-1-5АЭ	————— " ————— А.168	П4-63.30-5АЭ	1	1	3	4	1		9	9	7.30	
П5-5	————— " ————— А.168	П5-30.48	2	2	6	8	2		18	18	5.70	
П6-3 и	135 Ч.10 Р.10.12-116 Л.34	П6-30.59 и	1	1	3	4			8	8	5.42	
П6-3-1и	————— " ————— А.34	П6-30.59-1и					1		1	1	5.15	
ВАРИАНТ II : МНОГПУСТОТНЫЕ АКУСТИЧЕСКИ ОДНОРОДНЫЕ ПАНЕЛИ ПЕРЕКРЫТИЯ С ПУСТОТАМИ Ø 127 мм												
ПК5-1-085	135-ИЖ.12-1-126 Л.162	ПК5-63.30-085	1	1	3	4	1		9	9	7.25	
ПК4-1-02Аи	135-ИЖ.3-1-191 Л.14	ПК4-63.30-02Аи	2	2	6	8	2		18	18	7.50	
ПК4-1-03Аи	————— " ————— Л.14	ПК4-63.30-03Аи	2	2	6	8	2		18	18	7.50	
ПК4-1-04А	————— " ————— Л.17	ПК4-63.30-04А	2	2	6	8	2		18	18	7.38	
ПК4-1-05А	————— " ————— Л.17	ПК4-63.30-05А	1	1	3	4	1		9	9	7.38	
ПК4-6-0А	————— " ————— Л.21	ПК4-30.30-0А	2	2	6	8	2		18	18	3.65	
ПК4-7-01А	————— " ————— Л.21	ПК4-30.18-01А	2	2	6	8	2		18	18	2.25	
ПР6-13-1и	————— " ————— Л.27	ПР6-30.59-1и	1	1	3	4			8	8	5.625	
ПР6-13-2и	————— " ————— Л.27	ПР6-30.59-2и					1		1	1	5.375	
БАЛКОННЫЕ ПЛИТЫ /ДЛЯ НАРУЖНЫХ СТЕН ТОЛЩИНОЙ 300 мм /												
БП-6	135-ИЖ.12-1-126 Л.68	БП-6	4	4	12	8	4		28	28	1.05	
БП-6-1	————— " ————— Л.69	БП-6-1				4			4	4	0.95	
БП-6-2	————— " ————— Л.69	БП-6-2				4			4	4	0.95	
БАЛКОННЫЕ ПЛИТЫ /ДЛЯ НАРУЖНЫХ СТЕН ТОЛЩИНОЙ 400 мм /												
БП-6	135-ИЖ.12-1-126 Л.68	БП-6	4	4	12	8	4		28	28	1.15	
БП-6-1	————— " ————— Л.69	БП-6-1				4			4	4	1.05	
БП-6-2	————— " ————— Л.69	БП-6-2				4			4	4	1.05	

И.КОНТР. ЕСИН

135 — 0368.88 АС.1

ЗАВ.ОТД. БАХОЛДИНА

Л.КОН.ОТД. ТАИРОВ

Л.КОН.ПР. ЕСИН

РУК.БР. ЧЕКАЛИНА

ВЕД.КОН. СЕМЕНОВА

СТ.ТЕХНИК. МАШКОВА


ПРИВЯЗАН

ИНВ.№

БЛОК-СЕКЦИЯ 9-ЭТАЖНАЯ  
27 КВАРТИРНАЯ РЯДОВАЯ  
3-Ч-ЧСТАДИА /ЛИСТ /ЛИСТОВ  
Р 23СПЕЦИФИКАЦИЯ СБОРНЫХ ИЗДЕЛИЙ  
К СХЕМЕ РАСПОЛОЖЕНИЯ ПАНЕЛЕЙ  
ПЕРЕКРЫТИЯ. КОНСТРУКТИВНЫЙ ВАРИАНТ.КБ по ЖЕЛЕЗОБЕТОНУ  
ИМ.А.А.ЯКУШЕВА

23326-03 25

СХЕМА РАСПОЛОЖЕНИЯ ЭЛЕМЕНТОВ ЧЕРДАКА

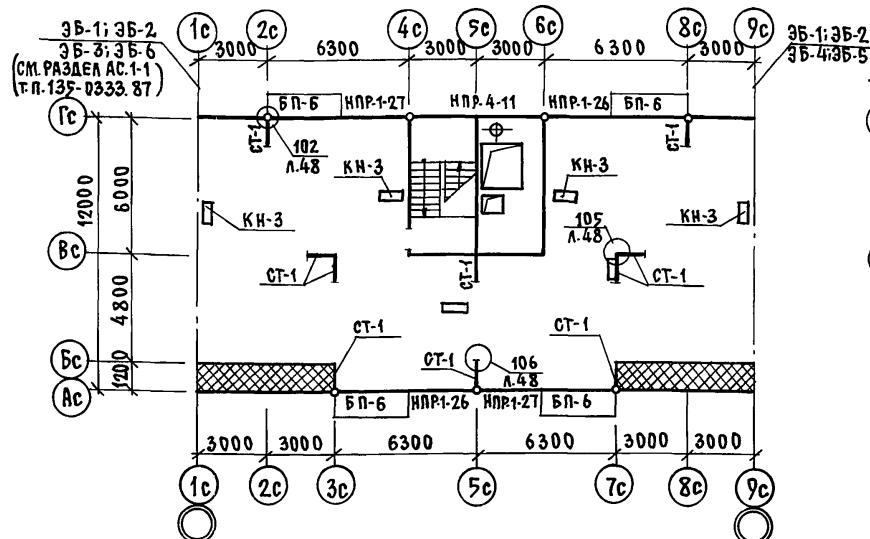

ПЛАН КРОВЛИ


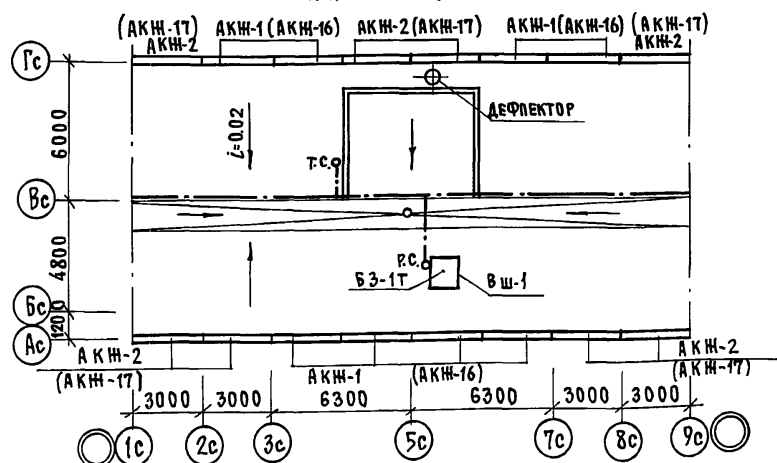


СХЕМА РАСПОЛОЖЕНИЯ ЭЛЕМЕНТОВ ПОКРЫТИЯ

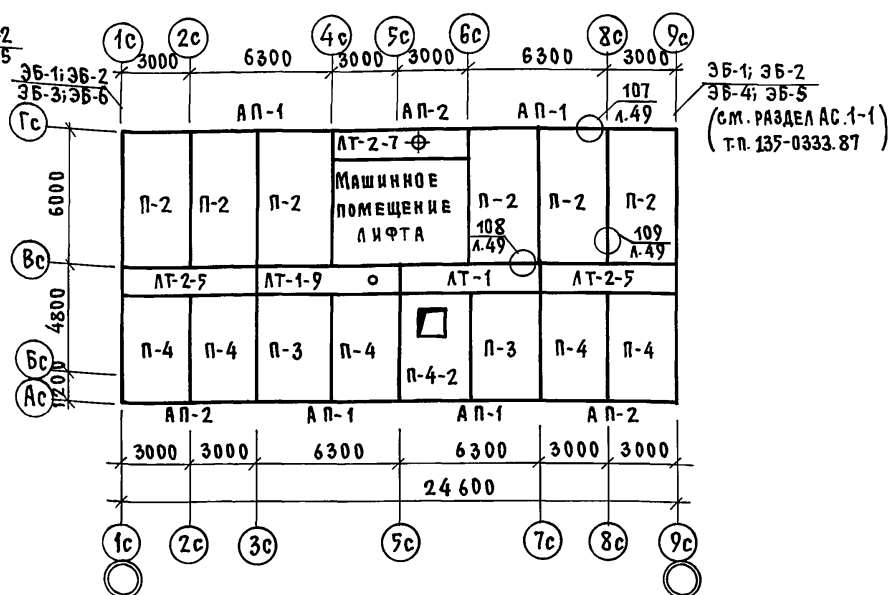

УСЛОВНЫЕ ОБОЗНАЧЕНИЯ:

- — — ШИНА ЗАЗЕМЛЕНИЯ АРМ. СТАЛЬ Ф 8 АТ  
 ОТ.С. — ТЕЛЕСТОЙКА  
 ОР.С. — РАДИОСТОЙКА  
 ○ — ВОРОНКА ВНУТРЕННЕГО ВОДОСТОКА

ПРИМЕЧАНИЯ:

1. РАЗРЕЗ ПО ВЕНТШАХТЕ ВШ-1 СМ. Ч.9 Р.9.1-80 ЛИСТ 43.
2. МАРКИ В СКОБКАХ ДАНЫ ДЛЯ ВАРИАНТА ОГРАЖДЕНИЯ КРЫШИ.

И. КОНТР.	ЕСИН	135-0368.88 АС.1	СТАДИЯ	ЛИСТ	ЛИСТОВ
ЗАВ. ОТД.	БАКОЛАНИНА	БЛОК-СЕКЦИЯ 9-ЭТАЖНАЯ	Р	24	
И. КОН. ОТ	ТАНРОВ	27 КВАРТИРНАЯ РЯДОВАЯ			
И. КОН. ПРО	ЕСИН	3-4-4			
ВЕД. КОН.	СЕМЕНОВА	СХЕМА РАСПОЛОЖЕНИЯ ЭЛЕМЕНТОВ ЧЕРДАКА И ПОКРЫТИЯ ПЛАН КРОВЛИ (ВАРИАНТ С РУЛОННОЙ КРОВЛЕЙ)			
ИНВ. №		КБ ПО ЖЕЛЕЗОБЕТОНУ ИМ. А.А. ЯКУШЕВА			

КОПИРОВАЛ *Иван* 23326-03 26 ФОРМАТ 12Г

МАРКА ПОЗ.	ОБОЗНАЧЕНИЕ	НАИМЕНОВАНИЕ	КОЛИЧЕСТВО ШТУК НА ЭТАЖ				Всего	МАССА ЕД.	ПРИМЕЧ.
			1ЭТАЖ	2-4 ЭТАЖ	5-8 ЭТАЖ	9 ЭТАЖ			
			ПЛАНИРОВ. РЕШЕНИЕ	ПЛАНИРОВ. РЕШЕНИЕ	ПЛАНИРОВ. РЕШЕНИЕ	ПЛАНИРОВ. РЕШЕНИЕ	ПЛАНИРОВ. РЕШЕНИЕ		
			ОСНОВНОЕ	ОСНОВНОЕ	ОСНОВНОЕ	ОСНОВНОЕ	ОСНОВНОЕ		
			ОСНОВНОЕ	ОСНОВНОЕ	ОСНОВНОЕ	ОСНОВНОЕ	ОСНОВНОЕ		
ОСНОВНОЙ ВАРИАНТ									
ИЗДЕЛИЯ КРЫШИ.									
П-2	135ч.10 р.10.11-1-31	Л.5 П-60.30					6	6	6.08
П-3	— " —	Л.7 П-50.33					2	2	5.57
П-4	— " —	Л.8 П-50.30					5	5	5.01
П-4-2	— " —	Л.9 П-50.30-2					1	1	4.63
ЛТ-1	— " —	Л.12 ЛТ-63.12					1	1	3.10
ЛТ-1-9	— " —	Л.12 ЛТ-63.12-9					1	1	3.10
ЛТ-2-5	— " —	Л.13 ЛТ-60.12-5					2	2	2.95
ЛТ-2-7	— " —	Л.13 ЛТ-60.12-7					1	1	2.89
СТ-1	— " —	Л.18 СТ-1					10	10	0.55
КН-3	— " —	Л.18 КН-3					6	6	0.16
АП-1	— " —	Л.19 АП-63.5	ПРИ Q=350мм				4	4	1.20
АП-2	— " —	Л.19 АП-60.5					3	3	1.12
ВШ-1	— " —	Л.28 ВШ-1					1	1	2.83
БЗ-1Т	— " —	Л.14 БЗ-1Т					1	1	1.22
ОГРАЖДЕНИЕ КРЫШИ /ВАРИАНТ 1/									
АКЖ-1	135ч.10 р.10.11-1-31	Л.25 АКЖ-1					8	8	0.40
АКЖ-2	— " —	Л.25 АКЖ-2					8	8	0.37
КОНСТРУКТИВНЫЙ ВАРИАНТ.									
ОГРАЖДЕНИЕ КРЫШИ /ВАРИАНТ 2/									
АКЖ-16	135ч.10 р.10.11-1-31	Л.27 АКЖ-16					8	8	0.22
АКЖ-17	— " —	Л.27 АКЖ-17					8	8	0.20
ПРОЧИЕ ИЗДЕЛИЯ.									
АП-1	135ч.10 р.10.11-1-31	Л.19 АП-63.5	ПРИ Q=400мм				4	4	1.25
АП-2	— " —	Л.19 АП-60.5					3	3	1.20

Н.КОНТР. ЕСИИ

135—0368.88 АС.1

ПРИВЯЗАН:

ЗАВ.ОТД. БАХРАДИНА

А.КОН.ОТД. ТАМРОВ

А.КОН.ПР.ЕСИИ

БЕЛ.КОН.СЕМЕНОВА

ИНВ.№

СТ.ТЕХН. МАШКОВА

БЛОК-СЕКЦИЯ 9-ЭТАЖНАЯ

27-КВАРТИРНАЯ РЯДОВАЯ

3-4-4

СПЕЦИФИКАЦИЯ СБОРНЫХ ИЗДЕЛИЙ К

СХЕМЕ РАСПОЛОЖЕНИЯ ЭЛЕМЕНТОВ

СТАДИЯ ЛИСТ. ЛИСТОВ

Р 25

ПО ЖЕЛЕЗОБЕТОНУ


ИМ. А.А. ЯКУШЕВА

23326-03 27

МАРКА ПОЗ	ОБОЗНАЧЕНИЕ	НАИМЕНОВАНИЕ	КОЛИЧЕСТВО ШТУК НА ЭТАЖ					ВСЕГО			МАССА Е.Д. Т	ПРИМЕЧ	
			1ЭТАЖ	2÷4	5÷8	9	ЧЕРДАК И МАШИ- НОЕ ПОМЕ- ЩЕНИЕ	ПЛАНИРОВ. РЕШЕНИЕ					
			ПЛАНИРОВ. РЕШЕНИЕ	ЭТАЖ	ЭТАЖ	ЭТАЖ		ОСНОВНОЕ	С ЭЛЕКТРО- УЧЕТОВ				
			ОСНОВНОЕ	С ЭЛЕКТРО- УЧЕТОВ									
О С Н О В Н О Й      В А Р И А Н Т													
ИЗДЕЛИЯ      МАШИНОГО      ПОМЕЩЕНИЯ													
НР-53.28	135 Ч.10 Р.10.11-1-31 А.66	НР-53.28							1	1	1	4.88	
НР-53.28-1	————— " ————— А.68	НР-53.28-1							1	1	1	4.20	
НР-58.14	————— " ————— А.64	НР-58.14							2	2	2	2.88	
В-47.23-1	135 Ч.10 Р.10.11-1-31 А.45	В-47.23-1							1	1	1	3.62	
В-47.10-5	————— " ————— А.46	В-47.10-5							5	5	5	1.60	
В-29.12	————— " ————— А.61	В-29.12							3	3	3	1.29	
ПК4-6-300	135 Ч.10 Р.10.3-1-187 А.40	ПКН-30.30-300							2	2	2	2.97	
ПК4-7-300	————— " ————— А.46	ПК4-30.18-300							2	2	2	1.82	
ПР6-18-1М	135 Ч.10 Р.10.12-116 А.29	ПР6-30.48-1М							1	1	1	4.05	
ПП-28-3	Ч.10 Р.10.11-1-31 А.63	ПП-28-3							1	1	1	0.57	
ПЛ19.18-40	1.189.1-9 вып.1	ПЛ19.18-40							1	1	1	1.70	
Ш-1	135-ИЖ.12-1-126 А.65	Ш-1							1	1	1	0.41	

ИНВ.№ ПОДА ПОДПИСЬ И ДАТА ВЗАМ. ИНВ.№

И.КОНТР		ЕСИИ	135 - 0368 . 88 АС.1		
ПРИВЯЗАН:		ЗАВ.ОТД	БАХОЛАНИНА	БДК-СЕКЦИЯ 9 ЭТАЖНАЯ	СТАДИЯ
		ГЛАВ.ОТ	ТАИРОВ	27-КВАРТИРНАЯ РЯДОВАЯ	ЛИСТ
		ГЛАВ.ОПР	ЕСИИ	3-4-4	ЛИСТОВ
		ВЕД.КОН	СЕМЕНОВА		Р
ИНВ.№		СТ.ТЕХН	МАШКОВА	СПЕЦИФИКАЦИЯ СБОРНЫХ ИЗДЕЛИЙ К МАШИНОМУ ПОМЕЩЕНИЮ ОСНОВНОЙ ВАРИАНТ	КБ ПО ЖЕЛЕЗОБЕТОНУ ИМ.А.А.ЯКУШЕВА

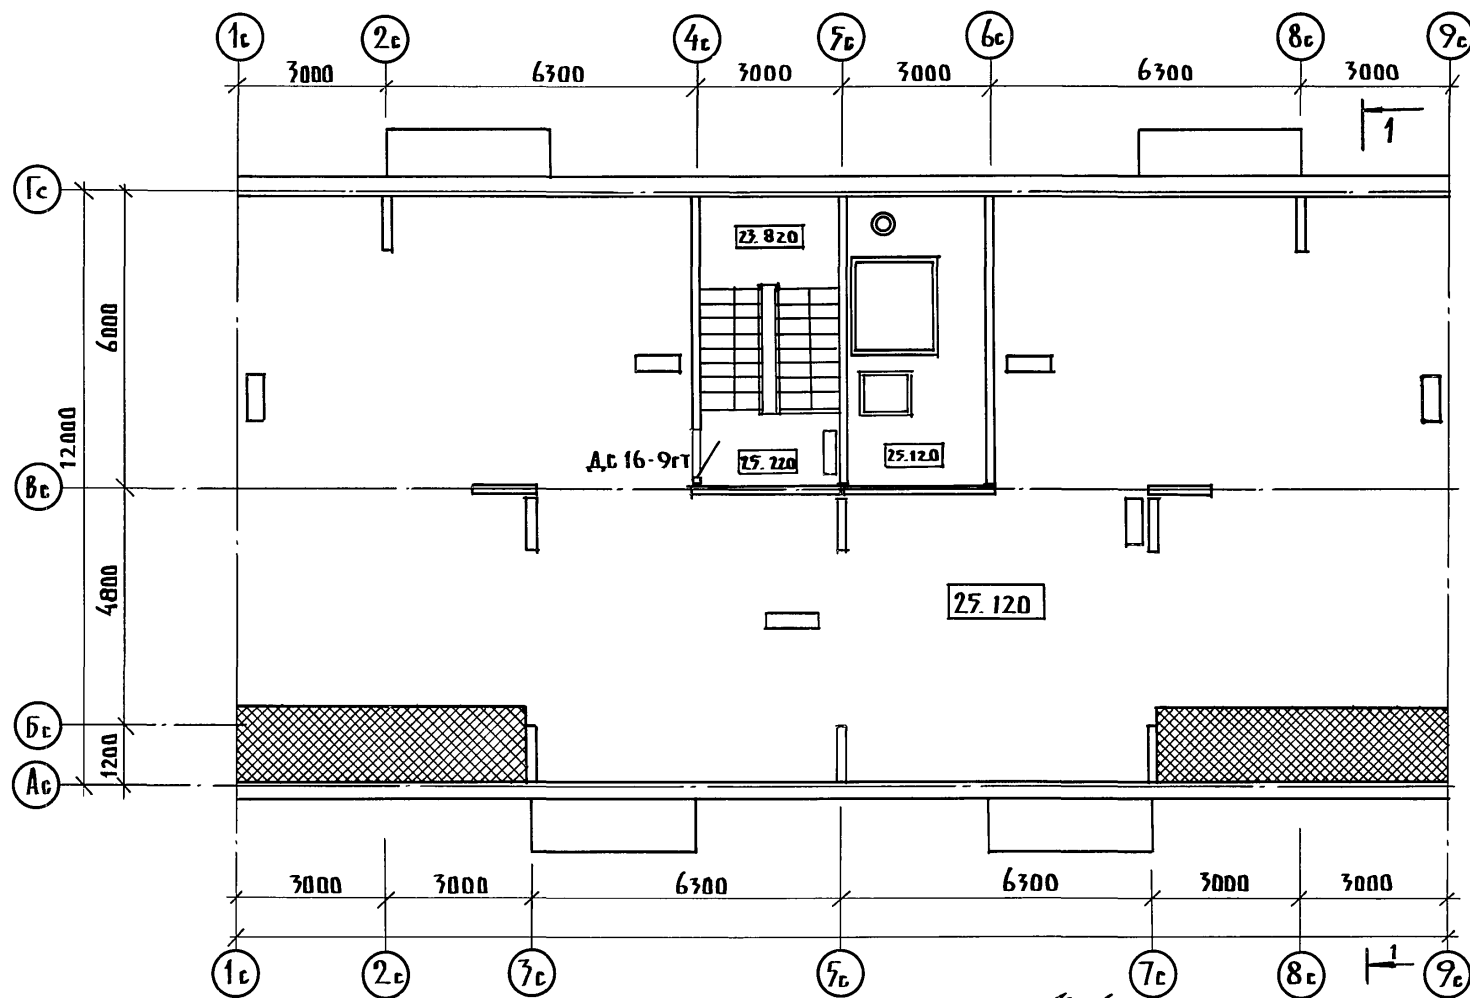

РАЗРЕЗ ПО КРЫШЕ 1-1 с.м. лист 28.

ПРИВЯЗАН:

ИНВ. №

И.КОНТР	ЕСИН
ЗАВ.ОТД.	БАХЗАДИНА
ГА.КОНСТ.	ТАЙРОВ
ГА.АРХ.ПРО.	КИСЕЛЕВ
ГА.КОН.ПРО.	ЕСИН

135-0368.88 АС.1

БЛОК-СЕКЦИЯ 9-ЭТАЖНАЯ  
27 КВАРТИРНАЯ 3-4-4


СТАДИЯ	ЛИСТ	ЛИСТОВ
Р	27	

ПЛАН ЧЕРДАЧНОГО ПОМЕЩЕНИЯ


КБ ПО ЖЕЛЕЗОБЕТОНУ  
ИМ.А.А.ЯКУШЕВА

23326-03 29

## РАЗРЕЗ 1-1

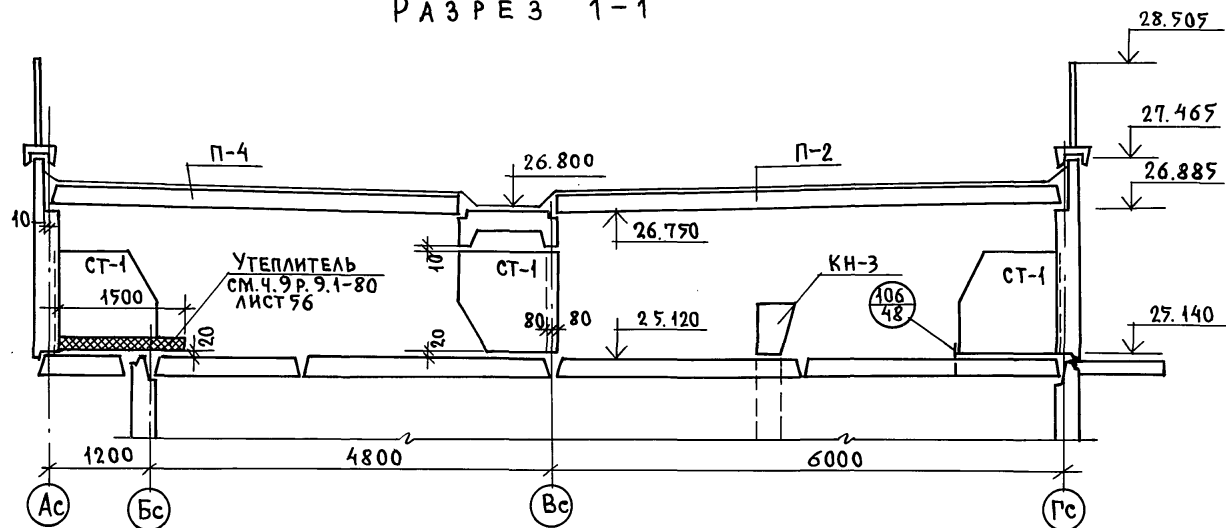

## УСТАНОВКА ОГОЛОВКА ВЕНТБЛОКА

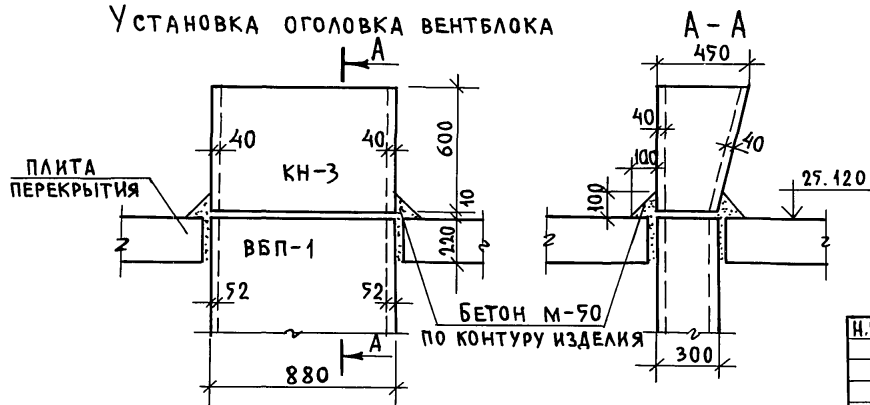

Н. КОНТР.	ЕСИН	<i>[Signature]</i>
ЗАВ. ОТД.	БАХОЛДИНА	<i>[Signature]</i>
ГЛАВ. ОТД.	ТАИРОВ	<i>[Signature]</i>
ГЛАВ. ПР.	ЕСИН	<i>[Signature]</i>
ВЕД. КОНС.	СЕМЕНОВА	<i>[Signature]</i>
ИНВ. N		



135-0368.88 АС.1

ПРИВЯЗАН			БЛОК-СЕКЦИЯ 9-ЭТАЖНАЯ 27-КВАРТИРНАЯ РЯДОВАЯ 3-4-4		
			СТАДИЯ	ЛИСТ	ЛИСТОВ
			Р	28	
			РАЗРЕЗ ПО КРЫШЕ 1-1. /ВАРИАНТ С РУЛОННОЙ КРОВЛЕЙ/		
			ПО ЖЕЛЕЗОБЕТОНУ ИМ. А. А. ЯКУШЕВА		


23326-03 30

СОГЛАСОВАНО:	ГЛАВ. ПР. ОБ. БОРИЩЕВ	ГЛАВ. ПР. ВКГ. МОЛЧАНОВА	ВЕД. КОН. Э. ПОЛЯНСКИЙ
Нормоконтр.			
ИНВ. N ПОДЛ.	ПОДПИСЬ И ДАТА ВЗАМ. ИНВ. N		

### СХЕМА РАСПОЛОЖЕНИЯ ЭЛЕМЕНТОВ ПОКРЫТИЯ

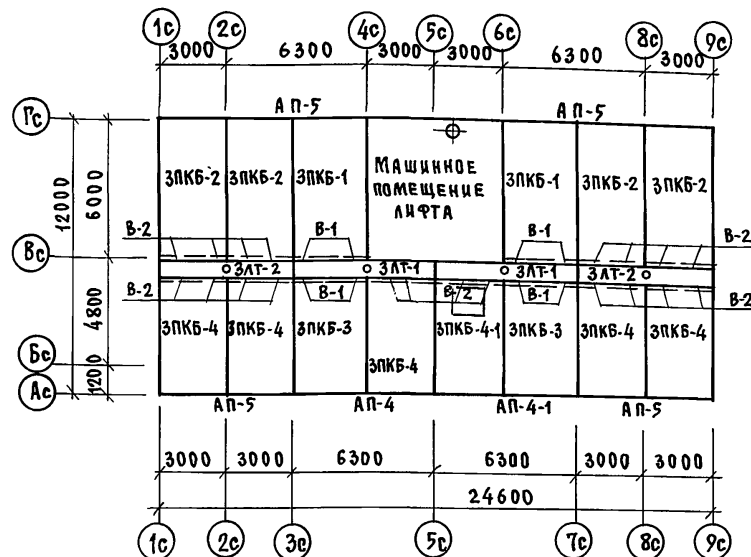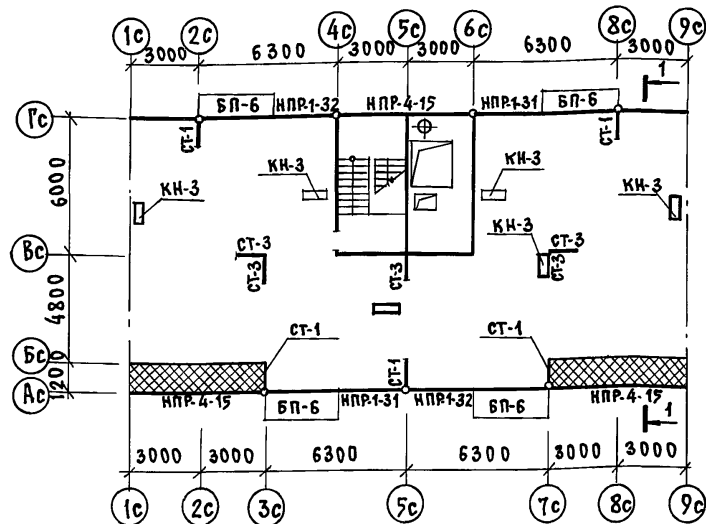

## ПЛАН КРОВЛИ

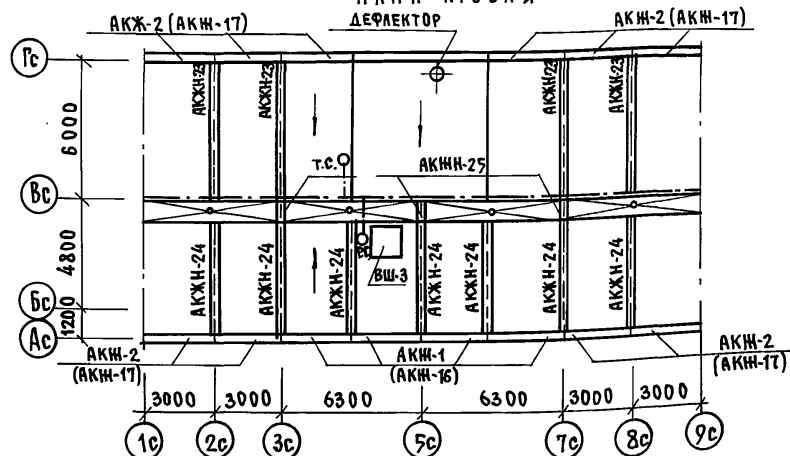

### УСЛОВНЫЕ ОБОЗНАЧЕНИЯ

- ШИНА ЗАЗЕМЛЕНИЯ (АРМ. СТАЛЬ Ф8А1)
- ОТС. ТЕЛЕСТОЙКА
- ОРС. РАДИОСТОЙКА
- ° ВОРОНКА ВНУТРЕННЕГО ВОДОСТОКА

**ПРИВЯЗАН:**

УНВ. №

ПРИМЕЧАНИЯ:

1. Марки в скобках даны для варианта ограждения крыши.
2. Элементы блокировки см. раздел АС.1.1.
3. Разрез по крыше 1-1 см. лист 28.
4. Узлы безрулонной кровли см. листы 22-25  
раздел 135-УАС.2-167

Н.КОНТР.	ЕСИИ		135-0368.88	АС.1
ЗАВ.ОТД.	БАХОЛАННА		БЛОК-СЕКЦИЯ 9-ЭТАЖНАЯ	СТАДИЯ
ЛА.КОНСТ.	ТАНРОВ		27-КВАРТИРНАЯ РЯДОВАЯ	ЛИСТ
ЛА.КОНСТ.	ЕСИИ		3-4-4	ЛИСТОВ
ВЕД.КОН.	СЕМЕНОВА		СХЕМЫ РАСПОЛОЖЕНИЯ ЭЛЕМЕНТОВ	Р
			ЧЕРДАКА И ПОКРЫТИЯ. ПЛАН КРОВЛИ	29
			(ВАРИАНТ С БЕЗРУДНОЙ КРОВЛЕЙ)	
				по железобетону
				им. А.А. Якушева

КОПИРОВАЛ: *Иван* 23326-03 31 ФОРМАТ 12Г

МАРКА ПОЗ.	ОБОЗНАЧЕНИЕ	НАИМЕНОВАНИЕ	Количество штук на 1 этаж.						Всего		МАССА ЕД. Т	ПРИМЕЧ.	
			1 этаж. ПЛАНИРОВО- РЕШЕНИЕ	2-4	5-8	9	ЧЕРДАК И МАШИ- НОЕ ПОМЕЩЕ- НИЕ	ПЛАНИРОВО- РЕШЕНИЕ					
			ОСНОВНОЕ ЭЛЕМЕНТОВ	ЭТАЖ	ЭТАЖ	ЭТАЖ	ОСНОВНОЕ ЭЛЕМЕНТОВ	ЭТАЖ					
КОНСТРУКТИВНЫЙ ВАРИАНТ БЕЗРУДНОЙ КРОВЛИ													
НАРУЖНЫЕ ПАРАПЕТНЫЕ ПАНЕЛИ ТОЛЩИНОЙ 400 мм /ОДНОСЛОЙНЫЕ/													
НПР-1-31	135-ИЖ.12-1-126	Л75	НПР-63.24.4-31						2	2	2	6.26	
НПР-1-32	————— " —————	Л75	НПР-63.24.4-32						2	2	2	6.26	
НПР-4-15	————— " —————	Л78	НПР-60.24.4-15						3	3	3	5.98	
НАРУЖНЫЕ ТРЕХСЛОЙНЫЕ ПАРАПЕТНЫЕ ПАНЕЛИ НА ГИБКИХ СВЯЗЯХ ТОЛЩИНОЙ 300 мм													
НПР-1-31	135-ИЖ.12-1-126	Л87	НПР-63.24-31						2	2	2	7.12	
НПР-1-32	————— " —————	Л87	НПР-63.24-32						2	2	2	7.12	
НПР-4-15	————— " —————	Л92	НПР-60.24-15						3	3	3	6.74	
ИЗДЕЛИЯ КРЫШИ													
ЗПКБ-1	135-ИЖ.11-1-49	Л.11	ЗПКБ-64.33						2	2	2	6.53	
ЗПКБ-2	————— " —————	Л.11	ЗПКБ-64.30						5	5	5	5.75	
ЗПКБ-2-1	————— " —————	Л.11	ЗПКБ-64.30-1						1	1	1	5.74	
ЗПКБ-3	————— " —————	Л.11	ЗПКБ-47.33						2	2	2	4.76	
ЗПКБ-4	————— " —————	Л.11	ЗПКБ-47.30						5	5	5	3.86	
ЗПКБ-4-1	————— " —————	Л.11	ЗПКБ-47.30-1						1	1	1	4.04	
ЗЛТ-1	————— " —————	Л.11	ЗЛТ-63.19						2	2	2	6.28	
ЗЛТ-2	————— " —————	Л.11	ЗЛТ-60.19						2	2	2	6.00	
АКЖН-23	————— " —————	Л.27	АКЖН-23						4	4	4	0.52	
АКЖН-24	————— " —————	Л.27	АКЖН-24						7	7	7	0.40	
АКЖН-25	————— " —————	Л.27	АКЖН-25						3	3	3	0.10	
СТ-1	1354.10.Р.10.11-1-31	Л.18	СТ-1						5	5	5	0.55	

ИНВ. № ПОДА ПОДПИСЬ И ДАТА ВЗАИМНОВ

Н. КОДТР. ЕСИИ

135-0368.88 АС.1

ПРИВЯЗАН:

ЗАВ. ОТД. БАХОЛДИНА

И.А. КОНОТ. ТАИРОВ

ТА. КОН. ПРЕСИН

ВЕА. КОСМЕЧЕНОВА

ИНВ. №

СТ. ТЕХН. МАШКОВА

БЛОК-СЕКЦИЯ 9-ЭТАННАЯ  
27-КВАРТИРНАЯ РЯДОВАЯ  
3-4-4

СТАДИЯ ЛИСТ ЛИСТОВ

Р 30

СПЕЦИФИКАЦИЯ СБОРНЫХ ИЗДЕЛИЙ  
К СХЕМЕ РАСПОЛОЖЕНИЯ ЭЛЕМЕНТОВ  
ЧЕРДАКА И ПОКРЫТИЯ КОНСТРУКТИВ. ВАРНБ ПО ЖЕЛЕЗОБЕТОНУ  
ИМ. А.А. ЯКУШЕВА

23326-03 32



Марка поз.	Обозначение	Наименование	Количество штук на 1 этаж					Всего		Масса ед. т	Примеч.	
			1 этаж	2-4	5-8	9	и выше	Планиров. решение	Основное решение			
			Планиров. решение	Основное решение	Этаж	Этаж	Этаж					
ИЗДЕЛИЯ К Р Ы Ш И												
СТ-3	135-ин.11-1-49 Л.29	СТ-3						5	5	5	0.55	
КН-3	135 ч.10.р.10.11-1-31 Л.19	КН-3						6	6	6	0.16	
ВШ-3	135-ин.11-1-49 Л.32	ВШ-3						1	1	1	3.12	
В-1	————— " ————— Л.29	В-1						8	8	8	0.03	
В-2	————— " ————— Л.29	В-2						20	20	20	0.03	
ПРИЖИМНЫЕ КАМНИ / ПРИ НАРУЖНЫХ СТЕНОВЫХ ПАНЕЛЯХ ТОЛЩИНОЙ 400 мм/												
АП-4	135-ин.11-1-49 Л.23	АП-63.7						1	1	1	1.65	
АП-4-1	————— " ————— Л.23	АП-63.7-1						1	1	1	1.65	
АП-5	————— " ————— Л.23	АП-60.7						4	4	4	1.55	
ПРИЖИМНЫЕ КАМНИ / ПРИ ТРЕХСЛОЙНЫХ СТЕНОВЫХ ПАНЕЛЯХ ТОЛЩИНОЙ 300 мм/												
АП-4	135-ин.11-1-49 Л.23	АП-63.6						1	1	1	1.48	
АП-4-1	————— " ————— Л.23	АП-63.6-1						1	1	1	1.48	
АП-5	————— " ————— Л.23	АП-60.6						4	4	4	1.40	
О Г Р А Н Ч Е Н И Я К Р Ы Ш И / ВАРИАНТ 1 /												
АКН-1	135 ч.10 р.10.11-1-31 Л.25	АКН-1						4	4	4	0.40	
АКН-2	————— " ————— Л.25	АКН-2						10	10	10	0.37	
О Г Р А Н Ч Е Н И Я К Р Ы Ш И / ВАРИАНТ 2 /												
АКН-16	135 ч.10 р.10.11-1-31 Л.27	АКН-16						4	4	4	0.22	
АКН-17	————— " ————— Л.27	АКН-17						10	10	10	0.20	

ИНВ. № ПОДА ПОДАПИСЬ И ДАТА ПОДАПИСАНИЯ

И.КОНТР.	ЕСИЧ	135-0368.88 АС.1		
ПРИВЯЗАН:		ЗАВ.ОТД. БАКОЛАНА	СТАДИЯ	ЛИСТ
		ТА.КОН.ОТ. ТАИРОВ	Р	31
		ТА.КОН.ПРЕСИН	БЛОК-СЕКЦИЯ 9-ЭТАННАЯ	
		ВЕЛ.КОН.СЕМЕНОВА	27-КВАРТИРНАЯ РЯДОВАЯ	
ИНВ.№		СТ.ТЕХН. МАШКОВА	3-4-4	
			СПЕЦИФИКАЦИЯ СБОРНЫХ ИЗДЕЛИЙ	
			К СХЕМЕ РАСПОЛОЖЕНИЯ ЭЛЕМЕНТОВ	
			ЧЕРДАКА И ПОКРЫТИЯ КОНСТРУКТ.ВАР.	
			ПО ЖЕЛЕЗОБЕТОНУ	
			ИМ. А.А.ЯКУШЕВА	

МАРКА ПОЗ.	ОБОЗНАЧЕНИЕ	НАИМЕНОВАНИЕ	КОЛИЧЕСТВО ШТУК НА ЭТАЖ				ЧЕРДАК И МАШИ- ННОЕ ПОМЕ- ЩЕНИЕ	ВСЕГО ПЛАНИРОВ. РЕШЕНИЕ	МАССА ЕД. Т	ПРИМЕЧ.
			1 ЭТАЖ ПЛАНИРОВ. РЕШЕНИЕ	2-4 ЭТАЖ	5-8 ЭТАЖ	9 ЭТАЖ				
КОНСТРУКТИВНЫЙ ВАРИАНТ										
ИЗДЕЛИЯ МАШИННОГО ПОМЕЩЕНИЯ / ПРИ ВАРИАНТЕ СПЛОШНЫХ ПАНЕЛЕЙ ПЕРЕКРЫТИЯ И ТОЛЩИНОЙ НАРУЖНЫХ СТЕН 350 ММ./										
НР-53.28	135 4.10 Р.10.11-1-31 А.66	НР-53-28					1	1	1	4.88
НР-53.28-1	-----"----- А.68	НР-53.28-1					1	1	1	4.20
НР-58.14	-----"----- А.64	НР-58.14					2	2	2	2.88
В-47.10-5	-----"----- А.46	В-47.10-5					5	5	5	1.67
П5-5	135 4.10 Р.10.3-1-100 А.41	П5-30.48					2	2	2	5.70
П6-5-2	135 4.10 Р.10.12-116 А.42	П6-30.48 - 2и					1	1	1	3.95
НАРУЖНЫЕ СТЕНОВЫЕ ПАНЕЛИ МАШИННОГО ПОМЕЩЕНИЯ ТОЛЩ.400ММ / ПРИ ВАР. СПЛОШНЫХ ПЕРЕКР.										
НР-53.28	135 4.10 Р.10.11-1-31 А.66	НР-53.28					1	1	1	5.64
НР-53.28-1	-----"----- А.68	НР-53.28-1					1	1	1	5.01
НР-58.14	-----"----- А.64	НР-58.14					2	2	2	3.31
АКУСТИЧЕСКИ ОДНОРОДНЫЕ МНОГОПУСТОТНЫЕ ПАНЕЛИ ПЕРЕКРЫТИЯ ДЛЯ МАШИННОГО ПОМЕЩ. ЛИФТА.										
ПК4-6-0А	135-ИЖ.3.1-191	ПК4-30.30-0А					2	2	2	3.65
ПК4-7-01А	-----"-----	ПК4-30.18-01А					2	2	2	2.25
ПР6-18-1	-----"-----	ПР6-30.48-1					1	1	1	4.05
ИЗДЕЛИЯ МАШИННОГО ПОМЕЩЕНИЯ / ПРИ ТРЕХСЛОЙНЫХ СТЕНОВЫХ ПАНЕЛЯХ ТОЛЩ.300ММ/										
НР-65.18-3	135-ИЖ.12-1-126	НР-65.18.3					1	1	1	
НР-65.18.3-1	-----"-----	НР-65.18.3-1					1	1	1	
НР-60.24.3	-----"-----	НР-60.24.3					1	1	1	
НР-60.24.3-1	-----"-----	НР-60.24.3-1					1	1	1	
В-58.27	-----"-----	В-58.27					1	1	1	5.15
В-58.18	-----"-----	В-58.18					1	1	1	3.90
В-46.18	-----"-----	В-46.18					1	1	1	3.15
В-29.12-1	-----"-----	В-29.12-1					2	2	2	1.30

Н.КОНТР. ЕСИИ

135 - 0368.88

АС.1

ПРИВЯЗАН

ЗАВ. ОТА. БАХОЛАДИНА

ТА.КОН.ОТА. ТАИРОВ

ТА.КОН.ПР. ЕСИИ

ВЕД. КОН. СЕМЕНОВА

СТ.ТЕХНИК. МАШКОВА

БЛОК-СЕКЦИЯ 9-ЭТАЖНАЯ  
27-КВАРТИРНАЯ РЯДОВАЯ  
3-4-4

СТАДИЯ ЛИСТ ЛИСТОВ


Р 32

СПЕЦИФИКАЦИЯ СБОРНЫХ  
ИЗДЕЛИЙ К МАШИННОМУ ПОМЕЩЕ-  
НИЮ. КОНСТРУКТИВНЫЙ ВАРИАНТКБ ПО ЖЕЛЕЗОБЕТОНУ  
ИМ.А.А.ЯКУШЕВА

23326-03 34

МАРКА ПОЗ.	ОБОЗНАЧЕНИЕ	НАИМЕНОВАНИЕ	Количество штук на этаж				Всего		МАССА ЕД. Т	ПРИМЕЧ.	
			1 ЭТАЖ	2-4 ЭТАЖ	5-8 ЭТАЖ	9 ЭТАЖ	ПЕРДАК И МАШИНОЕ ПОМЕ- ЩЕНИЕ	ПЛАНИРОВ. РЕШЕНИЕ			
			ПЛАНИРОВ. РЕШЕНИЕ								ОСНОВН. С ЭЛЕКТ. УЧЕТОВ
ИЗДЕЛИЯ МАШИНОГО ПОМЕЩЕНИЯ / ПРИ ТРЕХСЛОЙНЫХ СТЕНОВЫХ ПАНЕЛЯХ ТОЛЩ. 300ММ/											
ПП-28-4	135-ИЖ.12-1-126 А.119	ПП-28-4						1	1	1	0.64
ПА-19.18-40	1.189.1-9 ВЫП.1	ПА-19.18-40						1	1	1	1.70
ПР6-29.58	135-ИЖ.12-1-126 А.120	ПР6-29.58 ПРИ ПУСТОТ.						1	1	1	5.02
В-58.10П	— " — А.117	В-58.10П ПЕРЕКРЫТ.						1	1	1	1.98
П6-29.58	— " — А.121	П6-29.58 ПРИ СПЛОШН.						1	1	1	4.88
В-58.10	— " — А.117	В-58.10 НАСТИЛЕ						1	1	1	2.05
Ш-1	— " — А.65	Ш-1						1	1	1	0.40
АКЖН-23	135-ИЖ.11-1-49	АКЖН-23						1	1	1	0.52
ИЗДЕЛИЯ МАШИНОГО ПОМЕЩЕНИЯ / ПРИ НАРУЖНЫХ СТЕНОВЫХ ПАНЕЛЯХ 400ММ И БЕЗРУКОННОЙ КРОВЛИ/											
НР-65.18.4	135-ИЖ.12-1-126 А.108	НР-65.18.4						1	1	1	4.77
НР-65.18.4-1	— " — А.108	НР-65.18.4-1						1	1	1	4.70
НР-60.24.4	— " — А.112	НР-60.24.4						1	1	1	4.51
НР-60.24.4-1	— " — А.112	НР-60.24.4-1						1	1	1	4.51
В-58.27	— " — А.115	В-58.27						1	1	1	5.15
В-58.18	— " — А.116	В-58.18						1	1	1	3.90
В-29.12-1	— " — А.119	В-29.12-1						2	2	2	1.30
ПП-28-4	— " — А.119	ПП-28.4						1	1	1	0.64
ПА-19.18-40	1.189.1-9 ВЫП.1	ПА-19.18-40						1	1	1	1.70
ПР6-29.58	135-ИЖ.12-1-126 А.120	ПР6-29.58 ПРИ ПУСТОТ.						1	1	1	5.02
В-58.10П	— " — А.117	В-58.10П ПЕРЕКРЫТ.						1	1	1	1.98
П6-29.58	— " — А.121	П6-29.58 ПРИ СПЛОШН.						1	1	1	4.88
В-58.10	— " — А.117	В-58.10 ПЕРЕКРЫТ.						1	1	1	2.05
Ш-1	— " — А.65	Ш-1						1	1	1	0.40
В-46.18	— " — А.118	В-46.18						1	1	1	3.15
АКЖН-23	135-ИЖ.11-1-49	АКЖН-23						1	1	1	0.52

И.КОНТР.	ЕСИИ		135 - 0368.88	АС. 1
Зав.отд.	БАХОЛАДИНА		БЛОК-СЕКЦИЯ 9-ЭТАЖНАЯ 27- КВАРТИРНАЯ РЯДОВАЯ 3-4-4	СТАДЦИЯ
Гл.кон.отд	ТАИРОВ			Р
Гл.кон.пр	ЕСИИ			33
Вед.квб.	СЕМЕНОВА		СПЕЦИФИКАЦИЯ СБОРНЫХ ИЗДЕЛИЙ К МАШИННОМУ ПОМЕ- ЩЕНИЮ. КОНСТРУКТИВНЫЙ ВАРИАНТ	КБ по ЖЕЛЕЗОБЕТОНУ ИМ.А.А.ЯКУШЕВА
Ст.техн.	МАШКОВА			

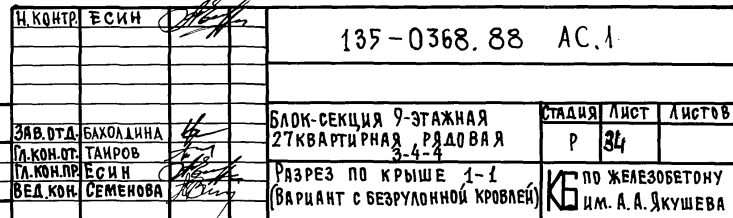

Вид соединений и элементов	Номер узла или аншта по альбому 4.9р9-1-80	Марка монтажных связей, входящих в узел	Количество		шт.	1	2	3	4	5	6	1	2	3	4	5	6
			связей в одном узле	узлов													
Соединение наружных стен между собой и с внутренними стенами	1а, б	35. ИМ- 31	1	90	90	Соединение многослойных перекрытий с нр и между собой	57	35. ИМ- 47	1	9	9	ОПРАНИЕ АЛ НА ВС БЕЗ Ж.Б. КОНСОЛЕЙ.	3-59	35. ИМ-72	1	18	18
	3а, б	35. ИМ- 33	2		180		59	35. ИМ- 47	2		18		4-59	35. ИМ-70	1		18
	7а, б	35. ИМ- 36	2	36	108		62	35. ИМ- 45	1	9	9			35. ИМ- 72	1		18
	8а, б	35. ИМ- 33	2		72		63	35. ИМ- 36	1		9						
		35. ИМ- 34	1		36		64	35. ИМ- 44	1	108	108						
		35. ИМ- 31	1		36		65	35. ИМ- 46	1		108						
		35. ИМ- 33	1		36		70	35. ИМ- 46	2	9	9		1-63	35. ИМ- 60	1	32	32
	13а, б	35. ИМ- 34	1		36		67	35. ИМ- 47	1		18		2-63	35. ИМ- 63	1		48
		35. ИМ- 32	1	2	2		68	35. ИМ- 46	2	81	162		3-63	35. ИМ- 61	1	16	16
		35. ИМ- 33	1		2		69	35. ИМ- 34	1		81		5-64	35. ИМ- 63	1		16
Соединение внутренних стен между собой	по 25 б	35. ИМ- 58	2	4	8	Соединение многослойных перекрытий с нр и между собой	52.1	35. ИМ- 30	1	18	18	КРЕПЛЕНИЕ ОГРАЖДЕНИЙ БАЛКОНОВ И ЛОДЖИЙ.	6-64	35. ИМ- 16	1	288	288
	по 17	35. ИМ- 45	1	9	18		91	35. ИМ- 35	1		18		7-64	35. ИМ- 47	1		16
	24а	35. ИМ- 50	3	18	54			35. ИМ- 57	4	36	144		8-64	35. ИМ- 63	1	16	16
	24б	35. ИМ- 56	1	8	8			35. ИМ- 53	4		144						18
	28а	35. ИМ- 50	2	18	36												
	28б	35. ИМ- 59	1	8	8												
	31а	35. ИМ- 48	1	9	9												
	31б	35. ИМ- 50	3	27	27												
		35. ИМ- 55	2	8	16												
	29	35. ИМ- 59	1	4	4												
Крепление многослойных перекрытий с нр и между собой	37	35. ИМ- 48	1	9	9	Соединение плит покрытия с нр и вш						КРЕПЛЕНИЕ КАНАЛИЗАЦИОННОЙ СТОЯКИ К ВШ	1-67	35. ИМ- 63	1	180	180
	45	35. ИМ- 66	1	126	126		102	35. ИМ- 31	1	5	5		2-67	35. ИМ- 63	1		108
	46	35. ИМ- 67	1	18	18		105	35. ИМ- 32	2		10		3-67	35. ИМ- 63	1	18	18
	34	35. ИМ- 66	1	18	18		106	35. ИМ- 61	1	5	5		4-67	35. ИМ- 63	1		90
	52	35. ИМ- 32	1	108	108		107	35. ИМ- 33	1		5						
	54	35. ИМ- 47	1	18	18		108	35. ИМ- 61	1	24	24						
	53	35. ИМ- 46	1	45	45		109	35. ИМ- 40	1		10						
	55	35. ИМ- 46	1	18	18		110	35. ИМ- 46	1	22	22						
	56	35. ИМ- 46	1	9	9		111	35. ИМ- 56	1		3						
							112	35. ИМ- 73	2	4	8						
Крепление многослойных перекрытий с нр и между собой	32	35. ИМ- 74	1	36	36	Соединение АКЖ с АП	113	35. ИМ- 67	1	14	14	ОПРАНИЕ АЛ НА ВС БЕЗ Ж.Б. КОНСОЛЕЙ	2-58	35. ИМ- 82	1	1	1
	52	35. ИМ- 32	1	108	108		114	35. ИМ- 54	1		7		1-58	35. ИМ- 72	1		18
	54	35. ИМ- 47	1	18	18		115	35. ИМ- 73	1	24	24		3-59	35. ИМ- 64	1	18	18
	53	35. ИМ- 46	1	45	45		116	35. ИМ- 37	1		24						18
	55	35. ИМ- 46	1	18	18		117										
	56	35. ИМ- 46	1	9	9												

привязан:

Н.КОНТ

ЕСИН

ЗАВ.ОТД. БАХОЛАННА

ГЛ.КОН.ОТ. ТАИРОВ

ГЛ.КОН.ПР. ЕСИН

Вед.кон. СЕМЕНОВА

135-0368.88 АС.1

БЛОК-СЕКЦИЯ 9-ЭТАЖНАЯ  
27-КВАРТИРНАЯ 3-4-4

СТАДИЯ ЛИСТ ЛИСТОВ

Р 35

СПЕЦИФИКАЦИЯ МЕТАЛЛИЧЕСКИХ  
МОНТАЖНЫХ СВЯЗЕЙ ПО ВИДАМ  
СОЕДИНЯЕМЫХ ЭЛЕМЕНТОВ(НАЧАЛО)КБ ПО ЖЕЛЕЗОБЕТОНУ  
ИМ. А.А.ЯКУШЕВА

1	2	3	4	5	6
СОЕДИНЕНИЕ ЭЛЕМЕНТОВ МАШИНОГО ПОМЕЩЕНИЯ	7-77	35 ИМ- 66	1	2	2
	8-78	35 ИМ- 32	1		2
КРЕПЛЕНИЕ СТОЛКА И КОЗЫРЬКА НАД ВХОДОМ	120	35. ИМ- 81	1	3	3
	121	35. ИМ- 45	2	2	4
		35. ИМ- 77	1	1	1
		35. ИМ- 59	1	2	2
	35. ИМ- 60	1	2		
	35. ИМ- 61	1	2	2	
СОЕДИНЕНИЕ АКУСТИЧЕСКИ ОДНОРОДНЫХ МНОГОПУТОТЫХ ПЕРЕКРЫТИЙ С ИР, ВС И МЕЖДУ СОБОЙ	53	35. ИМ- 46	1	45	45
	54	35. ИМ- 47	1	18	18
	55	35. ИМ- 46	1	18	18
	56	35. ИМ- 46	1	9	9
	57	35. ИМ- 47	1	9	9
	59	35. ИМ- 47	2		18
	63	35. ИМ- 35	1	9	9
	65	35. ИМ- 46	1	108	108
	67	35. ИМ- 47	1	18	18
	68	35. ИМ- 46	2	81	162
		35. ИМ- 34	1		81
	69	35. ИМ- 46	2	9	9
	70	35. ИМ- 46	2	9	18
	71	35. ИМ- 34	1	108	108
	73	35. ИМ- 35	1	108	108
	75	35. ИМ- 36	1	9	9
	521	35. ИМ- 30	1	18	18
35. ИМ- 35		1	18		

[illegible][illegible]

Н. КОИТР.	ЕСИ Н	<i>В. В. В.</i>	135-0368.88	АС. I
Зав. отд.	БАХОЛАДИНА	<i>В. В. В.</i>	БЛОК-СЕКЦИЯ 9-ЭТАЖНАЯ	СТАДИЯ
Пл. кон. от.	ТАИРОВ	<i>В. В. В.</i>	27-КВАРТИРНАЯ РЯДОВАЯ	ЛИСТ
Пл. кон. пр.	ЕСИ Н	<i>В. В. В.</i>	3-4-4	ЛИСТОВ
БЕД. КОН.	СЕМЕНОВА	<i>В. В. В.</i>	СПЕЦИФИКАЦИЯ МЕТАЛЛИЧЕСКИХ МОНТАЖНЫХ СВЯЗЕЙ ПО ВИДАМ СОЕДИНЯЕМЫХ ЭЛЕМЕНТОВ (ОКОНЧАНИЕ)	Р 36
			КБ ПО ЖЕЛЕЗОБЕТОНУ ИМ. А. А. ЯКУШЕВА	

НАИМЕНОВАНИЕ	МАРКА	МАССА ЕД. КГ	КОЛИЧЕСТВО ШТ.				ОБЩАЯ МАССА, КГ				АЛЬБОМ РАБОЧИХ ЧЕРТЕЖЕЙ		ПРИМЕЧАНИЕ
			ОСНОВНОЙ ВАРИАНТ	МНОГОПУСТ. ПЛАТЫ ПЕРЕКРЫТ.	АКУСТИЧ. ОДНОРОД. П.П. ПЕРЕКР.	СПЛОШНЫЕ ПЛАТЫ ПЕРЕКР.	ОСНОВНОЙ ВАРИАНТ	МНОГОПУСТ. ПЛАТЫ ПЕРЕКРЫТ.	АКУСТИЧ. ОДНОРОД. П.П. ПЕРЕКР.	СПЛОШНЫЕ ПЛАТЫ ПЕРЕКРЫТ.	РАЗДЕЛ ЛИСТ		
											12	13	
1	2	3	4	5	6	7	8	9	10	11	12	13	14
МОНТАЖНЫЕ СВЯЗИ	35.ИМ-30	0.55		18	18			9.90	9.90		10.7-35	10	
	35.ИМ-16	1.18	288				339.84				—	6	
	35.ИМ-31	0.46	133				61.18				—	10	
	35.ИМ-32	0.40	14	108			5.60	43.20			—	10	
	35.ИМ-33	0.35	300			108	105.0			37.80	—	10	
	35.ИМ-34	0.32	86	81	189	90	27.52	25.92	60.48	28.80	—	10	
	35.ИМ-35	0.28		18	135	135		5.04	37.80	37.80	—	10	
	35.ИМ-36	0.24	108	9	9	18	25.92	2.16	2.16	4.32	—	10	
	35.ИМ-37	0.18	24			27	4.32			4.86	—	10	
	35.ИМ-40	0.45	10				4.50				—	10	
	35.ИМ-41	0.39				36				14.04	—	10	
	35.ИМ-44	0.58		108				62.64			—	10	
	35.ИМ-45	0.35	13	9			4.55	3.15			—	10	
	35.ИМ-46	0.20	22	360	369		4.40	72.00	73.80		—	10	
	35.ИМ-47	0.16	35	63	63		5.60	10.08	10.08		—	10	
	35.ИМ-48	0.17	18				3.06				—	10	
	35.ИМ-50	0.13	126				16.38				—	10	
	35.ИМ-53	0.89	144			27	128.16			24.03	—	10	
	35.ИМ-54	1.18	7				8.26				—	10	
	35.ИМ-55	0.94	16				15.04				—	10	
	35.ИМ-56	0.56	11				6.16				—	10	
	35.ИМ-57	1.26	144				181.44				—	10	
	35.ИМ-59	0.38	26				9.88				—	10	
	35.ИМ-60	0.47	34				15.98				—	10	

1	2	3	4	5	6	7	8	9	10	11	12	13	14
МОНТАЖНЫЕ СВЯЗИ	35.ИМ-61	0.23	65				14.95				—	10	
	35.ИМ-63	0.08	508				40.64				—	10	
	35.ИМ-64	1.57	18				28.26				—	10	
	35.ИМ-66	0.39	164				63.96				—	10	
	35.ИМ-67	0.16	50				8.00				—	10	
	35.ИМ-70	2.84	18				51.12				—	10	
	35.ИМ-72	5.47	72				393.84				—	10	
	35.ИМ-73	0.94	39				36.66				—	10	
	35.ИМ-74	0.48	36				17.28				—	10	
	35.ИМ-77	1.17	1				1.17				—	11	
	35.ИМ-81	2.24	3				6.72				—	11	
	35.ИМ-82	0.32	1				0.32				—	11	
	126.ИМ-6	4.37		8	8			34.96	34.96		135-ИЖ. 12-1-126	73	
	ИТОГО:						635.71	269.05	229.18	151.65			

ИНВ. № ПОДЛ. ПОДПИСЬ И ДАТА

ВЗЯТ. ИЖ. №

ПРИВЯЗАН

ИНВ. №

Н. КОНТР.

ЕСИН

ЗАВ. ОТД.

БАХОВАЛИНА

П. КОН. ОТД.

ТАИРОВ

П. КОН. ПР.

ЕСИН

ВЕД. КОНС.

СЕМЕНОВА

135-0368.88 АС. 1

БЛОК-СЕКЦИЯ 9-ЭТАЖНАЯ  
27-КВАРТИРНАЯ РЯДОВАЯ  
3-4-4

СТАДИЯ

ЛИСТ

ЛИСТОВ

Р 37

ВЫБОРКА МЕТАЛЛИЧЕСКИХ  
МОНТАЖНЫХ СВЯЗЕЙПО ЖЕЛЕЗОБЕТОНУ  
ИМ. А. А. ЯКУШЕВА

Наименование	Марка	Масса ед. кг	кол. шт	общая масса кг	Альбом рабочих чертежей		Примечан
					Раздел	Лист	
Ограждение лестнич- ного марша	35 им. 1	22.45	18	404.10	10.7-35	3	
Ограждение входного марша	35 им. 2	15.87	1	15.87	—	3	
Решетка для вытирания ног	35 им. 3	14.93	1	14.93	—	4	
Металлическая планка /монорельс/	35 им. 5	70.20	1	70.20	—	4	
Ограждение лестнич- ной площадки	35 им. 6	2.69	18	48.42	—	5	
	35 им. 7	12.49	1	12.49	—	5	
Опорная труба телеантенны	35 им. 20	28.63	1	28.63	—	8	
Опорная труба радиостойки	35 им. 21	25.41	1	25.41	—	9	
Кронштейн для крепления стойки телеантенны	35 им. 22	3.54	2	7.08	—	9	
Стремянка в машин- ное помещение	35 им. 86	30.30	1	30.30	—	4	
	35 им. 88	36.82	1	36.82	—	11	
Соединительная планка	35 им. 9	0.09	72	6.48	—	5	
Пожарная лестница	126 им. 1	29.15	8	233.20	135-ИЖ. 12-1-126	72	
Кронштейн для крепле- ния радиаторов	35 им. 27	0.22	504	110.88	—	5	
Крышка пожарного люка	35 им. 18	19.47	8	155.76	—	7	
Крышка демонтируемого люка	126 им. 2	31.91	1	31.91	135-ИЖ. 12-1-126	73	
Ограждение пожарной лестницы	35 им. 15	22.15	8	177.20	10.7-35	6	
Хомут для крепления телеантенны	35 им. 24	0.91	2	1.82	—	9	
Поручни для огражде- ния балконов	35 им. 25	10.00	32	320.00	—	9	
	126 им. 5	4.64	72	148.70	135-ИЖ.12-1-126	73	
Рама-стойка	35 им. 23	30.40	1	30.40	10.7-35	9	
Кронштейн для крепле- ния радиостойки	126 им. 8	3.54	2	7.08	135-ИЖ. 12-1-126	72	
Хомут для крепления радиостойки	126 им. 7	1.26	2	2.52	—	72	
		Итого		1920.00			

Примечание:  
При варианте крыши с безрулонной кровлей в спецификацию  
металлических изделий внести следующие изменения:  
исключить: 35 им. 5; добавить: 126 им. 3-2 шт, 126 им. 4-2 шт,  
126 им. 9-1 шт, 126 им. 10-4 шт из альбома 135-ИЖ.12-1-126, а также  
35 им. 51-15 шт из альбома 10.7-35

Инв. № подл. по д.д.д.д. и д.д.д.д.

ПРИВЯЗАН:

Инв. №

И. КОНТР. ЕСИМ

 Зав. отд. Бахвалдина  
И. Кон. Танров  
И. Кон. ЕСИМ  
Вед. кан. Семенова

135-0368.88 АС.1

 Блок-секция 9-этажная  
27-квартирная рядовая  
3-4-4


 Этажная лист листов  
Р 38

 Спецификация металличе-  
ских изделий /вариант с  
рулонной кровлей/

 КБ по железобетону  
И.М.А.А. Якушева

23326-03 40



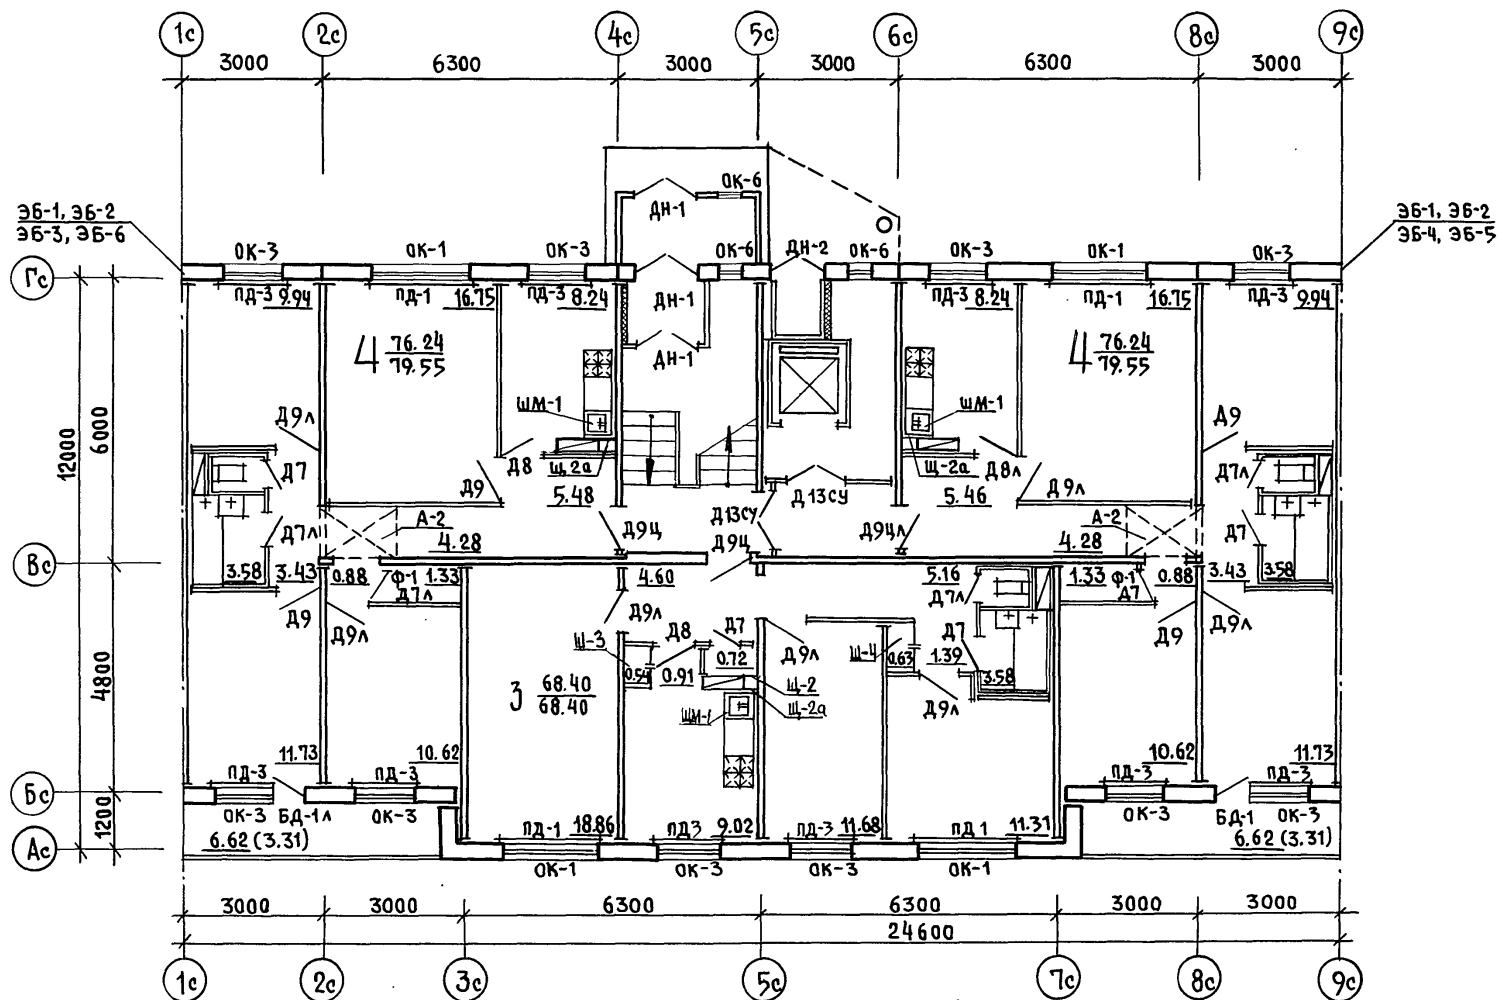

ИНВ. И ПОДП. ПОДПИСЬ И ДАТА ВЗАМ. ИНВ. И

ПРИВЯЗАН:

Н. КОНТ. КИСЕЛЕВ

ЗЯВ. ОТД. БАХОДИНА

ГЛ. КОН. ОТ. ТАИРОВ

ГЛ. АРХ. ПР. КИСЕЛЕВ

ГЛ. КОН. ПР. ЕСИ Н

ИНВ. И

135 - 0368.88 - АС.1


БЛОК-СЕКЦИЯ 9 ЭТАЖНАЯ  
27 КВАРТИРНАЯ РЯДОВАЯ  
3-4-4

СТАДИИ ЛИСТ ЛИСТОВ  
Р 39

ПЛАН ОТДЕЛОЧНЫХ РАБОТ  
1 ЭТАЖА. ОСНОВНОЕ ПЛАНИ-  
РОВОЧНОЕ РЕШЕНИЕ.

ПО ЖЕЛЕЗОБЕТОНУ  
ИМ. А.А. ЯКУШЕВА

23326-03 41

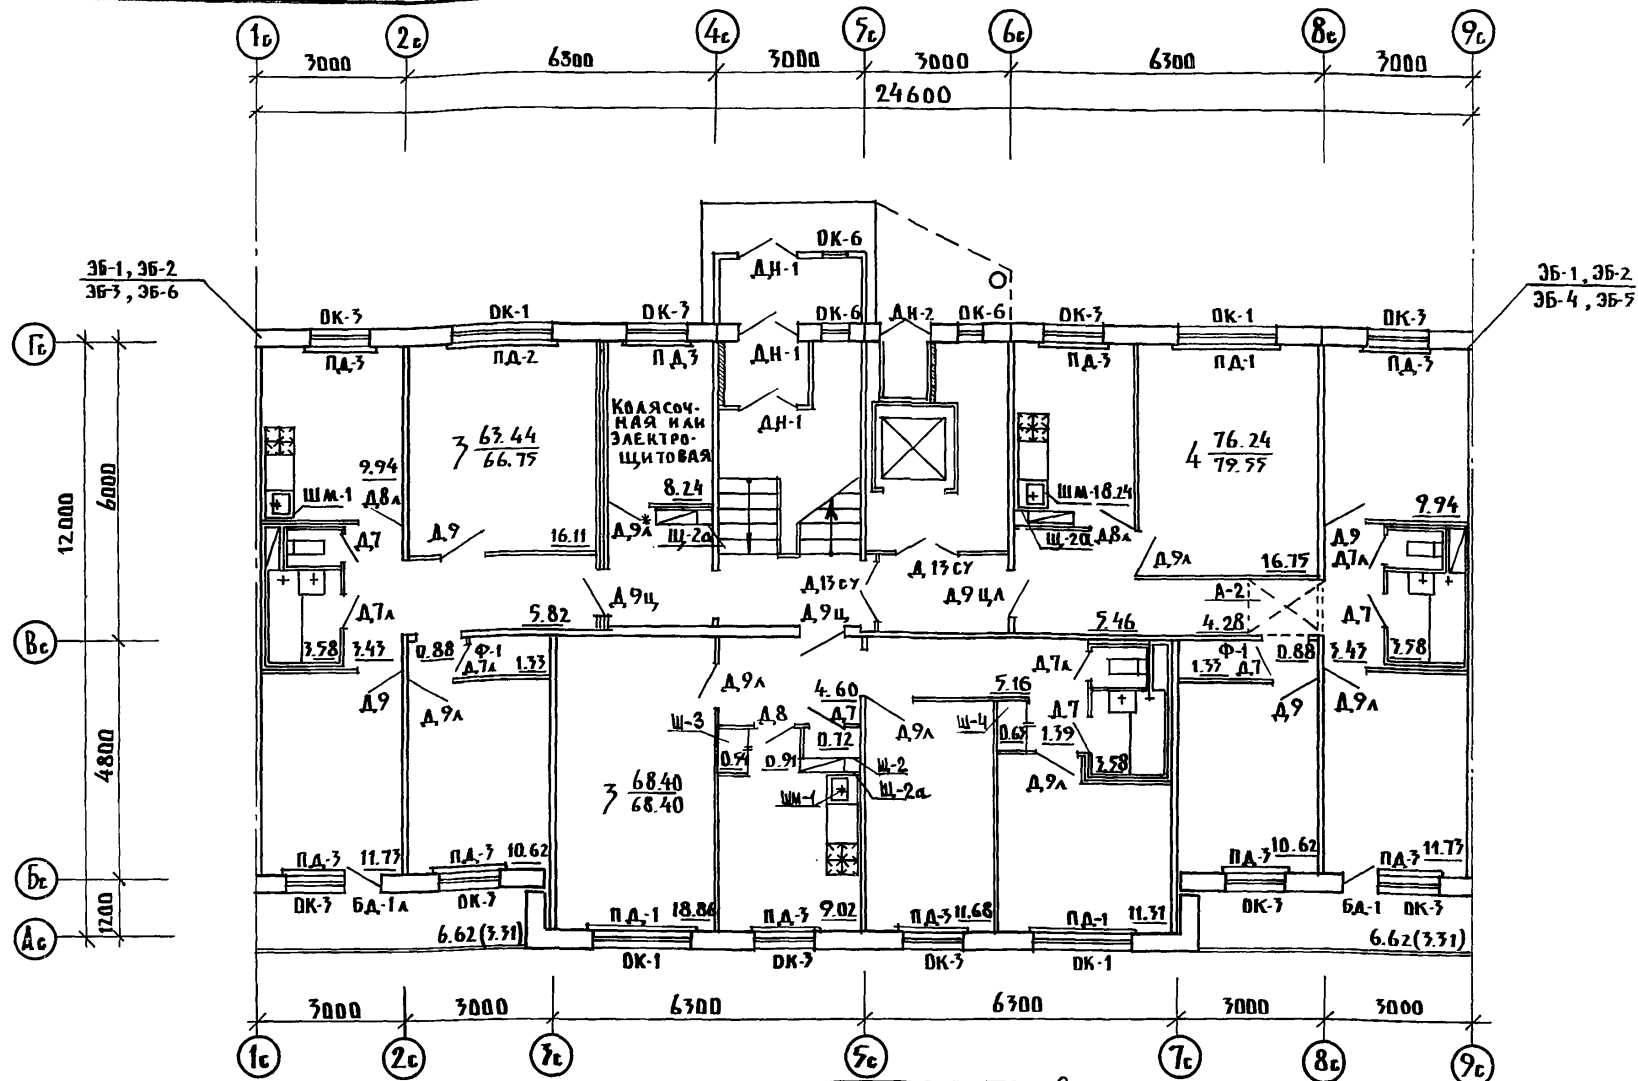

ДВЕРЬ Д.9А\* ОБШИТЬ ТОНКОЛИСТОВОЙ ОЦИНКОВАННОЙ СТАЛЬЮ (ГОСТ-7118-78) ПО АСБЕСТОВОМУ КАРТОНУ (ГОСТ 2850-75) ДВЕРЬ СТАВИТСЯ ПРИ ВАРИАНТЕ С ЭЛЕКТРОЩИТОВОЙ

И. КОНТ. КИСЕЛЕВ	
ЗАВ. ОТА БАХВАДИА	
ТА. КОН. ОТ ТАИРОВ	
ТА. АСХ. ПР КИСЕЛЕВ	
ТА. КОН. ПР ЕСНН	

135 - 0368.88 - АС.1

Привязан

И. КОН. ПР	ТА. АСХ. ПР	ТА. КОН. ПР
ТА. АСХ. ПР	ТА. АСХ. ПР	ТА. КОН. ПР
ТА. АСХ. ПР	ТА. АСХ. ПР	ТА. КОН. ПР
БЛОК-СЕКЦИЯ 9 ЭТАЖНАЯ  
27 КВАРТИРНАЯ РЯДОВАЯ  
3-4-4

СТАДИЯ	ЛИСТ	ЛИСТОВ
Р	40	


ПЛАН ОТДЕЛОЧНЫХ РАБОТ 1 ЭТАЖА  
ПЛАНИРОВОЧНОЕ РЕШЕНИЕ С КОЛЛЕКТОРНОЙ И ЭЛЕКТРОЩИТОВОЙ

КБ ПО ЖЕЛЕЗОБЕТОНУ  
ИМ. А.А. ЯКУШЕВА

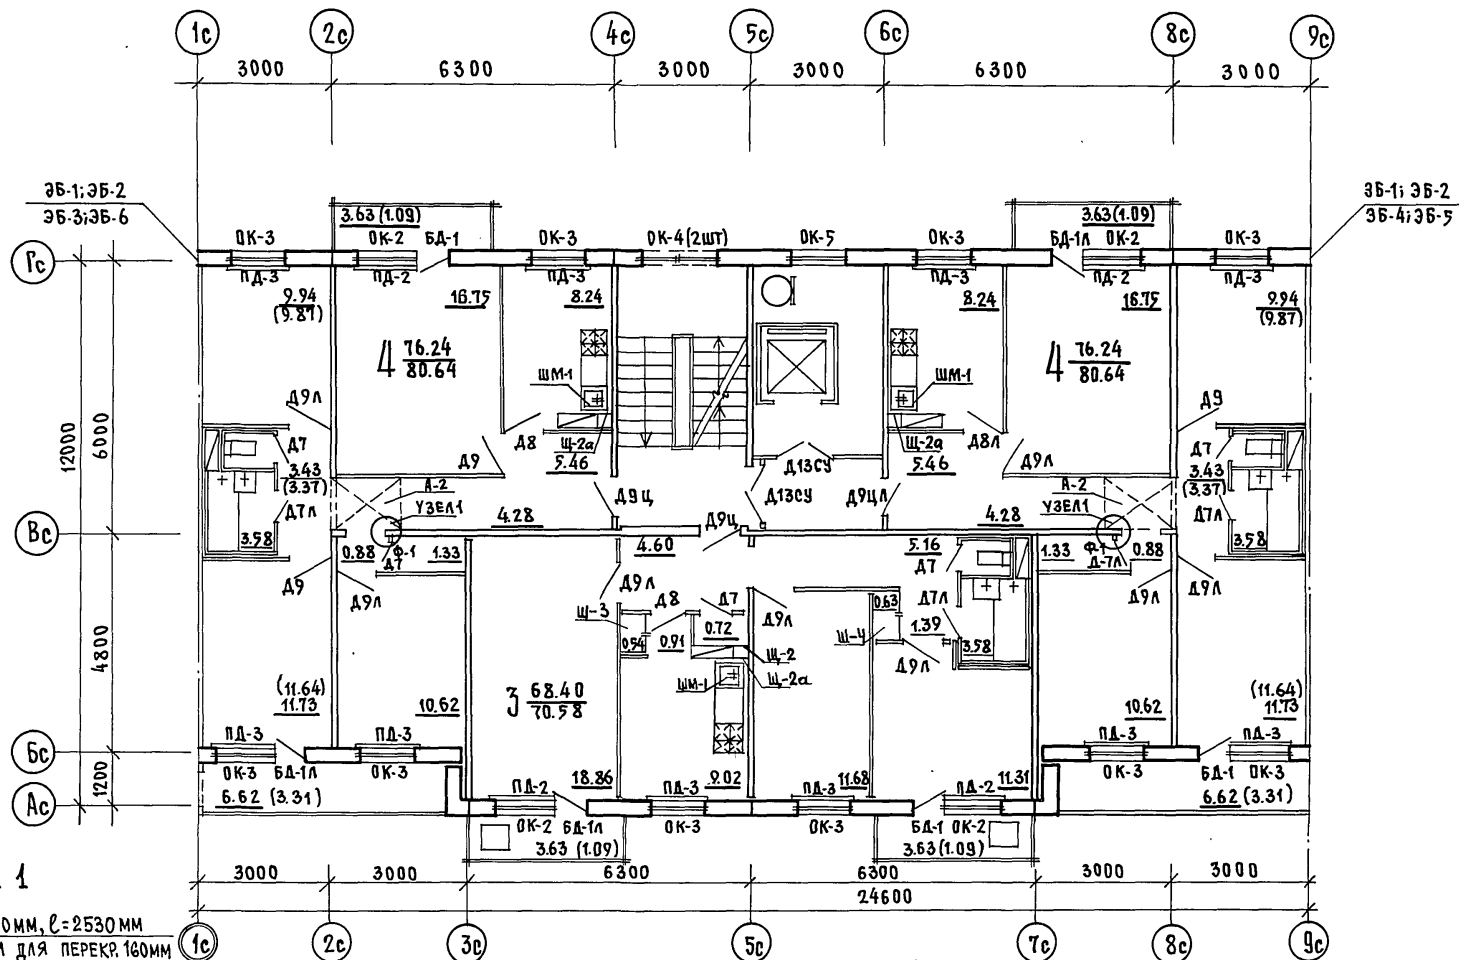

Узел 1

БРУС 74x100 мм, L=2530 мм  
L=2630 мм для ПЕРЕКР. 160 мм

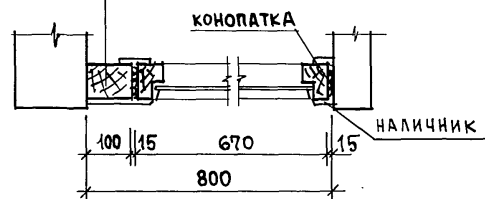

Н. КОНТ. КИСЕЛЕВ		135 - 0368.88 - АС.1	
ПРИВЯЗАН		БЛОК-СЕКЦИЯ 9 ЭТАЖНАЯ	
ЗАВ. ОТД. БАХОЛАДИНА		27 КВАРТИРНАЯ РЯДОВАЯ	
ГЛАВ. ОП. ТАИРОВ		3-4-4	
ГЛАВ. ПРО. КИСЕЛЕВ		План отделочных работ	
ГЛАВ. КОН. ПРО. ЕСИН		2-9 ЭТАЖЕЙ ОСНОВНОЕ ПЛАНИРОВОЧНОЕ РЕШЕНИЕ	
ИНВ. №		КБ ПО ЖЕЛЕЗОБЕТОНУ ИМ. А.А. ЯКУШЕВА	

23326-03 43

Н.КОНТР	КИСЕЛЕВ	42-1	135 - 0368.88 - АС.1			
ЗАВ.ОТА	БАХОЛДИНА	42-1	БЛОК-СЕКЦИЯ 9 ЭТАЖНАЯ 27 КВАРТИРНАЯ РЯДОВАЯ 3 - 4 - 4	СТАВКА	ЛИСТ	ЛИСТОВ
ГЛ.КОН.ОТ	ТАИРОВ	42-1		Р	42	
ГЛ.АРХ.ПР	КИСЕЛЕВ	42-1				
ГЛ.КОН.ПР	ЕСИН	42-1				
ВЕД. АРХ	ГАЛОВА	ОТАС	ВЕДОМОСТЬ ОТДЕЛКИ ПОМЕЩЕНИЙ	КГ	ПО ЖЕЛЕЗОБЕТОНУ ИМ. А.А. ЯКУШЕВА	

МАРКА	ОБОЗНАЧЕНИЕ	НАИМЕНОВАНИЕ	КОЛИЧЕСТВО				МАССА КГ	ПРИМЕ- ЧАНИЕ
			ЭТАЖ ПЛАНИРОВО- РЕШЕНИЕ ОСНОВСКО- НОЕ	2-9 ЭТ.	ОСНОВ РЕШЕ- НИЕ/	ОСНОВ РЕШЕ- НИЕ/		
ОКНА И БАЛКОННЫЕ ДВЕРИ /ВАРИАНТ СО СПАРЕННЫМИ ПЕРЕПЛЕТАМИ/								
ОК-1	ГОСТ 11214-86	ОС 15-21	4	4	—	4		
ОК-2	— " —	ОС 15-13.5	—	—	32	32		
ОК-3	— " —	ОС 15-12	10	10	80	90		
ОК-4	— " —	ОС 6-9	—	—	16	16		
ОК-5	— " —	ОС 9-9	—	—	8	8		
ОК-6*	— " —	ОС 15-6*	3	3	—	3		
ОК-7	— " —	ОС 9-15	—	—	—	1		
БА-1	— " —	БС 22-7.5	1	1	24	25		
БА-1А	— " —	БС 22-7.5А	1	1	24	25		
ОКНА И БАЛКОННЫЕ ДВЕРИ /ВАРИАНТ С РАЗДЕЛЬНЫМИ ПЕРЕПЛЕТАМИ/								
ОК-1	ГОСТ 11214-86	ОР 15-21	4	4	—	4		
ОК-2	— " —	ОР 15-13.5	—	—	32	32		
ОК-3	— " —	ОР 15-12	10	10	80	90		
ОК-4	— " —	ОР 6-9	—	—	16	16		
ОК-5	— " —	ОР 9-9	—	—	8	8		
ОК-6*	— " —	ОР 15-6*	3	3	—	3		
ОК-7	— " —	ОР 9-15	—	—	—	1		
БА-1	— " —	БР 22-7.5	1	1	24	25		
БА-1А	— " —	БР 22-7.5А	1	1	24	25		
ОКНА И БАЛКОННЫЕ ДВЕРИ /ВАРИАНТ С РАЗДЕЛЬНО-СПАРЕННЫМИ ПЕРЕПЛЕТАМИ/								
ОК-1	ГОСТ 16289-86	ОРС 15-21	4	4	—	4		
ОК-2	— " —	ОРС 15-13.5	—	—	32	32		
ОК-3	— " —	ОРС 15-12	10	10	80	90		
ОК-4	— " —	ОРС 6-9	—	—	16	16		
ОК-5	— " —	ОРС 9-9	—	—	8	8		
ОК-6*	— " —	ОРС 15-6*	3	3	—	3		
ОК-7	— " —	ОРС 9-15	—	—	—	1		
БА-1	— " —	БРС 22-7.5	1	1	24	25		
БА-1А	— " —	БРС 22-7.5А	1	1	24	25		
ОКНА И БАЛКОННЫЕ ДВЕРИ /ВАРИАНТ СО СТЕКОПАКЕТАМИ/								
ОК-1	1.136.5-20.05.00.000-01	ОСП 15-21	4	4	—	4		
ОК-2	1.136.5-20.04.00.000-01	ОСП 15-13.5	—	—	32	32		
ОК-3	1.136.5-20.04.00.000	ОСП 15-12	10	10	80	90		
ОК-4	1.136.5-20	ОСП 6-9	—	—	16	16		
ОК-5	1.136.5-20.01.00.000	ОСП 9-9	—	—	8	8		
ОК-6*	1.136.5-20	ОСП 15-6*	3	3	—	3		
ОК-7	1.136.5-20.02.00.000-02	ОСП 9-15	—	—	—	1		
БА-1	1.136.5-20.06.00.000	БСП 22-7.5	1	1	24	25		
БА-1А	"	БСП 22-7.5А	1	1	24	25		
ОКНА И БАЛКОННЫЕ ДВЕРИ /ВАРИАНТ СО СТЕКОПАКЕТАМИ И СТЕКЛАМИ/								
ОК-1	1.136.5-18.05.00.000-01	ОРСП 15-21	4	4	—	4		
ОК-2	1.136.5-18.04.00.000-01	ОРСП 15-13.5	—	—	32	32		
ОК-3	1.136.5-18.04.00.000	ОРСП 15-12	10	10	80	90		
ОК-4	1.136.5-18	ОРСП 6-9	—	—	16	16		
ОК-5	1.136.5-18.01.00.000	ОРСП 9-9	—	—	8	8		
ОК-6*	1.136.5-18.03.00.000	ОРСП 15-6*	3	3	—	3		
ОК-7	1.136.5-18.02.00.000-02	ОРСП 9-15	—	—	—	1		
БА-1	1.136.5-18.06.00.000	БРСП 22-7.5	1	1	24	25		
БА-1А	"	БРСП 22-7.5А	1	1	24	25		

Инв. №	Привязан	Зав. отд. Бюджетной	Ин. контр. Киселев	135 - 0368.88 - АС.1	Блок-секция 9 этажная 27 квартирная 3-4-4	Спецификация деревянных изделий /нац.м./	К5	по железобетону	Жм. А.А. Якушева

МАРКА	ОБОЗНАЧЕНИЕ	НАИМЕНОВАНИЕ	КОЛИЧЕСТВО				МАССА КГ	ПРИМЕЧАНИЕ
			1 ЭТАЖ		2-9 ЭТ.	ВСЕГО		
			ПЛАНИРОВОЧНОЕ РЕШЕНИЕ	ОСНОВ. С КО-НОЕ ДАЮЩ.				
ДВЕРИ ВНУТРЕННИЕ С ОСТЕКЛЕННЫМИ ПОЛОТНАМИ								
А 13 СУ*	1.136-10 СТР. 22	Д 21-13 СУ*	2	2	16	18		
А 8	1.136-10 СТР. 19	Д 21-8	2	1	16	18		
А 8 А	1.136-10 СТР. 19	Д 21-8 А	1	2	8	9		
А 13	1.136-10 СТР. 22	Д 21-13						
ДВЕРИ ВНУТРЕННИЕ С ГЛУХИМИ ПОЛОТНАМИ								
А 9	1.136-10 СТР. 10	Д 21-9	4	4	24	28		
А 9 А	1.136-10 СТР. 10	Д 21-9 А	7	7	64	71		
А 9 Ц	1.136-10 СТР. 10	Д 21-9 Ц	2	2	16	18		
А 9 Ц А	1.136-10 СТР. 10	Д 21-9 Ц А	1	1	8	9		
А 7	1.136-10 СТР. 8	Д 21-7	5	5	40	45		
А 7 А	1.136-10 СТР. 8	Д 21-7 А	4	4	32	36		
ДВЕРИ ВХОДНЫЕ И ТАМБУРНЫЕ								
ДН-1	1.136.5-19.03.000-05	ДН 21-13 ЩР 2П	3	3	—	3		
ДН-2	1.136.5-19.03.000-02	ДН 21-13 АЩР 2П	1	1	—	1		
ПОДОКОННЫЕ ДОСКИ								
ПА-1	ГОСТ 17280-79	ПА 22-25	4	4	—	4		
ПА-2	"	ПА 14-25	—	—	32	32		
ПА-3	"	ПА 13-25	10	10	80	90		
ДВЕРИ ВХОДНЫЕ НА КРОВЛЮ И В МАШИННОЕ ПОМЕЩЕНИЕ								
ДЛ 10-10	СЕРИЯ 1.136.5-19.12.000	ДЛ 10-10	—	—	—	1		
ДС 16-9ГТ	СЕРИЯ 1.136.5-19.11.000	ДС 16-9ГТ	—	—	—	1		
ДС 19-9ГТ	СЕРИЯ 1.136.5-19.11.000-01	ДС 19-9ГТ	—	—	—	1		
ДЕРЕВЯННЫЕ ИЗДЕЛИЯ НИЖЕ ОТМ. 0.000								
АС 16-9ГУ	СЕРИЯ 1.136.5-19.11.000-03	АС 16-9ГУ	—	—	—	1		
АС 19-9ГТ	СЕРИЯ 1.136.5-19.11.000-01	АС 19-9ГТ	—	—	—	1		
Щ-3	135-ИЖ.12-1-126	Щ-3	—	—	—	4		
ФРАМУГА								
Ф-1	Ч.10 Р.10.12-116	Ф-1	2	2	16	18		
НАЛИЧНИКИ /ДЛЯ ОКОН/ П.М								
НАЛИЧНИК	ГОСТ 8242-75	ТИП 1 (54x13)				796,72		
НАЛИЧНИКИ /ДЛЯ ДВЕРЕЙ/								
НАЛИЧНИК	ГОСТ 8242-75	ТИП 1 (54x13)				1256		
ПЛИНТУС, П.М.								
ПЛИНТУС	ГОСТ 8242-75	ТИП 1 (54x16)				1789,94		
ВСТРОЕННОЕ ОБОРУДОВАНИЕ (ШКАФЫ, АНТРЕСОЛИ)								
Ш-3	135-УАС.2-167	Ш-3	1	1	8	9		
Ш-4	"	Ш-4	1	1	8	9		
	"							
А-2	"	А-2						
ШКАФ ПОД МОЙКУ								
ШМ-1	Ч.10 Р.10.12-116	ШМ-1	3	3	24	27		
ЩИТ СТЕНКА								
Щ-2	135-ИЖ.12-1-126	Щ-2	1	1	20	21		
Щ-2а	"	Щ-2а	3	3	12	15		

Инв. №	Привязки	ЗАВ. ОТД. БАКОЛАЙНА	П.М. КОП. ОП. ТАЙРОВ	П.М. КОП. МР. КИСЕЛЕВ	П.М. КОП. МР. ЕСИН	И. КОП. МР. КИСЕЛЕВ	135 - 0368.88 - АС.1	Спецификация деревянных изделий /оконные/	Блок-секция 9 этажная 21 квартирная 3-4-4	Старая лист 44	Листов

2380С.02	26
----------	----

135-0368.88-АС.1

БЛОК-СЕКЦИЯ 9 ЭТАЖНАЯ  
27 КВАРТИРА 3-4-4СТАРИЯ ЛИСТ  
Р 44  
ЛИСТОВСПЕЦИФИКАЦИЯ ДЕРЕ-  
ВЯННЫХ ИЗДЕЛИЙ /ОКОНАНИЕ/  
КГ ПО ЖЕЛЕЗОБЕТОНУ  
ИМ. А.А. КУШЕВА

23326-03 (46)

С.В. Кушев