

ТИПОВОЙ ПРОЕКТ 125-050/12

5 - ЭТАЖНАЯ БЛОК-СЕКЦИЯ ОБЩЕЖИТИЯ ДЛЯ РАБОЧИХ И СЛУЖАЩИХ НА 203 МЕ- СТА С ЯЧЕЙКАМИ НА 3 - 4 ЧЕЛОВЕКА

ЧАСТЬ 3

ВОДОСНАБЖЕНИЕ КАНАЛИЗАЦИЯ И ВОДОСТОКИ

ТИПОВОЙ ПРОЕКТ 125-050/1.2 5-ЭТАЖНОЙ БЛОК-СЕКЦИИ ОБЩЕЖИТИЯ ДЛЯ РАБОЧИХ И СЛУЖАЩИХ НА 203 МЕСТА С ЯЧЕЙКАМИ НА 3-4 ЧЕЛОВЕКА

Разработан КБ по Железобетону им. А.А. Якушева Госстроя РСФСР/МОСКВА 109088, 1-я ул. Машиностроения, д.5/
Проект утвержден Госстроем РСФСР письмо №8-23 от 19/XII 1978г.
Введен в действие КБ по Железобетону приказ №166 от 25.10.1983 г.

АВТОРСКИЙ КОЛЛЕКТИВ

АРХИТЕКТОРЫ: А. БЕЛЯЕВ,
В. АНДРЕЕВ

Инженеры-конструкторы: П. АФАНАСЬЕВ

В. Борисов

ИНЖЕНЕРЫ-СМЕТЧИКИ: А. АЗАРСКОВА.
Р. ЗАХАРОВА.

Инженеры-
сантехники: Э. МАРКУТСКИЙ
САНТЕХНИКИ: Т. БОБРИНЕВА
Л. МОЛЧАНОВА

ИНЖЕНЕРЫ-ЭЛЕКТРИКИ : Б. ФРЕЙДИН
Е. МАТВЕЕВ

В разработке принимали участие: О. ШЕВЦОВА, Т. СТРИЖЕВА, Л. ТАРАСОВА, А. ПОСТНОВА

ОБЩАЯ ХАРАКТЕРИСТИКА:

Область применения типового проекта

- IV ПОД РАЙОН, II И III КЛИМАТИЧЕСКИЕ РАЙОНЫ С ОБЫЧНЫМИ ГЕОЛОГИЧЕСКИМИ УСЛОВИЯМИ И РАСЧЕТНОЙ ТЕМПЕРАТУРОЙ НАРУЖНОГО ВОЗДУХА ОТ МИНУС 20 ДО МИНУС 40 °С.

ВЕС СНЕГОВОГО ПОКРОВА - 1,47 КПА / 150 КГС / М² /
СКОРОСТНОЙ НАПОР ВЕТРА - 0,44 КПА / 45 КГС / М² /
РАСЧЕТНАЯ ТЕМПЕРАТУРА НАРЧИНСКОГО ВОЗДУХА - 30°

расчетная температура наружного воздуха -30°C .
Степень огнестойкости - II

СТЕПЕНЬ ОГРАНИЧЕНИЯ - II
Типовой проект 135-050 | 1.2 |


ТИПОВОЙ ПРОЕКТ 125-Д50 /1.2/ ВХОДИТ В СОСТАВ КОМПЛЕКСНОЙ СЕРИИ 125 - КРУПНОПАНЕЛЬНЫХ ЖИЛЫХ ДОМОВ БЛОК-СЕКЦИЙ И ОБЩЕСТВЕННЫХ ЗДАНИЙ ОСНОВАННОЙ НА КОНСТРУКТИВНОЙ СХЕМЕ С ПОПЕРЕЧНЫМИ НЕСУЩИМИ СТЕНАМИ, ШАГОМ 3,2 И 6,4 М. ТЕХНОЛОГИЯ ИЗГОТОВЛЕНИЯ ОСНОВНЫХ ЖЕЛЕЗОБЕТОННЫХ ЭЛЕМЕНТОВ - КОНВЕЙЕРНАЯ, В ГОРИЗОНТАЛЬНЫХ ФОРМАХ. ОБЪЕМНЫХ ЭЛЕМЕНТОВ - СТЕНДОВАЯ. ПРОЕКТ БЛОК-СЕКЦИИ ОБЩЕНИТИЯ ПРЕДУСМАТРИВАЕТ ЭЛЕМЕНТЫ БЛОКИРОВКИ: ЭБ-2С; ЭБ-4С; ЭБ-3С.

БЛОКИРОВКИ: ЭБ-2С; ЭБ-4С; ЭБ-3С.

ИИВ. № ПОДЛ. ПОДПИСЬ И ДАТА ВЪЗМ. ИИВ. №

<p>Настоящий проект выполнен в соответствии с действующими нормами и правилами / в том числе по взрывопожарной безопасности/.</p> <p>Гл. АРХИТЕКТОР ПРОЕКТА: <u>З.Ф.БЕЛЯЕВ</u>.</p> <p>Гл. ИНЖЕНЕР ПРОЕКТА: <u>А.С.П.МОЛЧАНОВ</u></p> <p>1982 г.</p>	<p>Привязка настоящего типового проекта выполнена в соответствии с действующими нормами и правилами / в том числе по взрывопожарной безопасности/.</p> <p>Гл. АРХИТЕКТОР ПРОЕКТА:</p> <p>Гл. ИНЖЕНЕР ПРОЕКТА:</p> <p>198 -</p>
--	--

БЛОК-СЕКЦИЯ ДЛЯ РАБОТЫ С СЛЕДОВАНИЯМИ С ЧЕЙКАМИ НА 3-4 ЧЕЛОВЕКА	СТАДИЯ	ЛИСТ	ЛИСТОВ
	Р	ВК-1	13
ОБЩИЕ ДАННЫЕ <i>(НАЧАЛО).</i>			KB по ЖЕЛЕЗОВОДСТВУ им. А.А. АКУШЕВА.

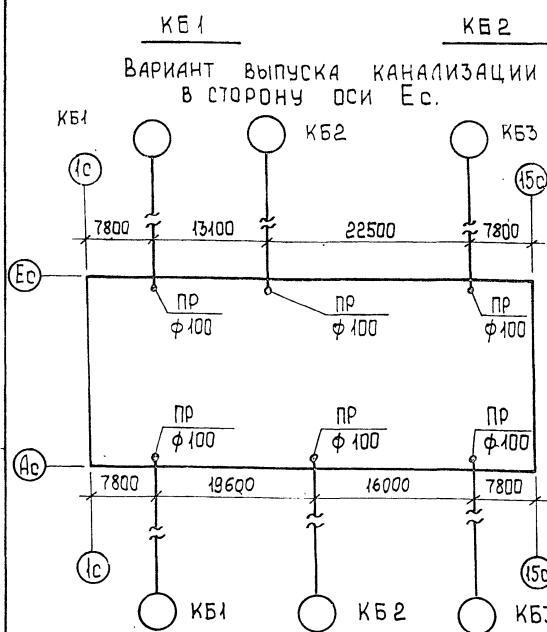


ВЫПУСК КАНАЛИЗАЦИИ
В СТОРОНУ ОСИ Ес.

Основные показатели.


Наименование	КОЛ.
Суточный расход воды	М ³ . 30.1
Часовой расход воды	М ³ . 2.10
Расход холодной воды	л/с. 1.00
Расход горячей воды	л/с. 1.20
Расход воды при пожаротушении	л/с. 2.5
Потребный напор на вводе трубопров. м. водст	
холодной воды	20
горячей воды	22
при пожаротушении	25
Расход тепла на горячее водоснабжение, ккал/ч.	185000

5 ЭТАЖНОЕ ОБЩЕННИТИЕ НА 407 МЕСТ.

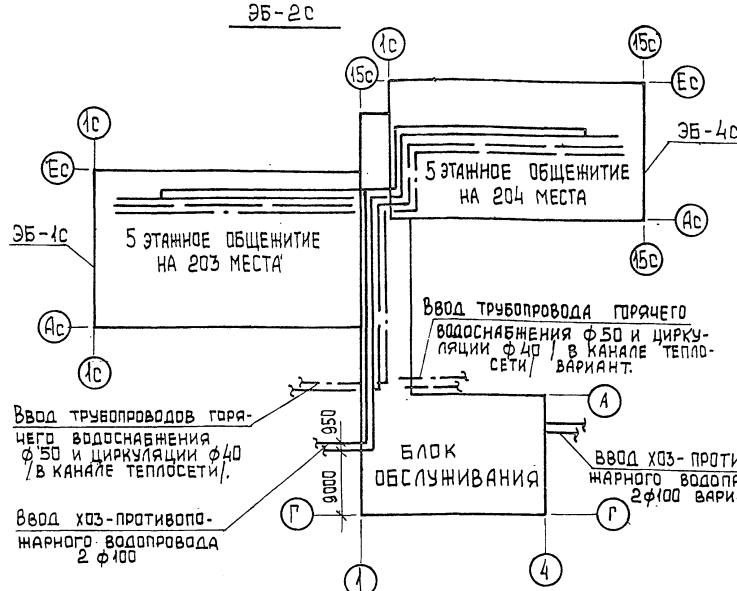

- Данная часть проекта разработана для жилого блока 5 этажного общежития для рабочих и служащих.
- Согласно СН и П II-30-76 в общежитии проектируются два ввода водопровода. Вводы водопровода проектируются из чугунных водопроводных труб ф 100 мм., а внутренняя сеть из стальных труб. Вводы и магистральные трубопроводы, проложенные в техническом подполье кольцаются, на вводе проектируются два водомерных узла: один для жилого блока, другой - для блока обслуживания.
- В проекте приняты следующие технические решения:
 - а) прокладка транзитных магистралей водоснабжения/холодного, горячего и циркуляции/ по подполью с непосредственным присоединением к ним стояков.
 - б) выпуск внутренних водостоков - открытый на отмостку здания.
 - в) выпуск канализации в двух вариантах - в сторону оси Ас и оси Ес.
 - г) монтаж санитарных узлов „Россыпь”.
- Задвижки ф 50 устанавливаемые на подводках к пожарным стоякам, запломбировать в открытом положении.

5 ЭТАЖНОЕ ОБЩЕННИТИЕ НА 427 МЕСТ.

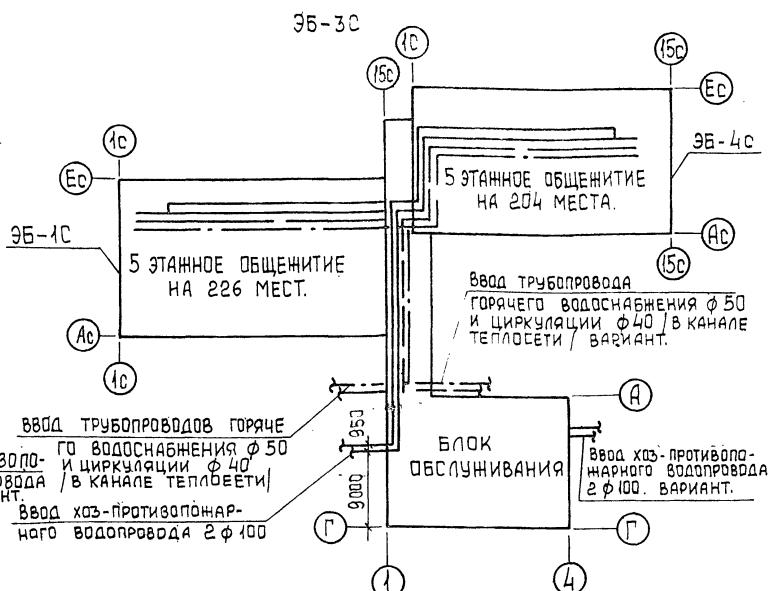

- Стойки горячего водоснабжения в местах пересечения их с перекрытиями должны заключаться в гильзы. Края гильз должны выступать выше уровня пола на 20-30 мм.
- Стойки горячего водоснабжения должны быть закреплены неподвижной опорой.
- Количество поливочных кранов уточняется при компоновке блок-секций общежитий.
- Длина канализационного выпуска от наружной стены до колодца учитывается при привязке проекта.
- Монтаж систем водоснабжения, канализации и водостока производить в соответствии с главами СН и П II-28-75.
- Открытый выпуск водостока в месте пересечения с наружной стеной изолировать минеральной ватой слоем не менее 50 мм. с заделкой отверстия с обеих сторон стены цементным раствором.
- Перепуски ф 32 из гидравлических затворов, открытых выпускных водостоков присоединить к канализационной сети через двухоборотные сифоны ф 50.
- Трубопроводы холодного, горячего и циркуляционного водоснабжения в техподполье изолировать.

			Т. П. 125-050 / 1.2			ЧАСТЬ 3.		
ПРИВЯЗАН:								
Зав. отд.	Фрейдин							
Л-конк.пр.	Моцанова							
Проверил	Моцанова							
Инв.№								
Разраб.	Чертова							
5 ЭТАЖНАЯ БЛОК-СЕКЦИЯ ОБЩЕННИТИЯ ДЛЯ РАБОЧИХ И СЛУЖАЩИХ НА 203 МЕСТА С ЯЧЕЙКАМИ НА 3-4 ЧЕЛОВЕКА.			стадия	лист	листов			
			П	ВК-2				
Общие данные окончание).								
КБ по железобетону им. А. Якушева.								

Поз. обозн.	Обозначение	Наименование	Код	Масса ед.т	Приме- чание
ОБОРУДОВАНИЕ					
	ГОСТ 22847-77	УНИТАЗ „КОМПАКТ“ КЕРА- МИЧЕСКИЙ С КОСЫМ ВЫПУС- КОМ С НИЗКОРАСПОЛАГАЕ- МЫМ СМЫВНЫМ БАЧКОМ		59	
	ГОСТ 10161-73	ПОДДОН ДУШЕВОЙ ЧУГУННЫЙ ЭМАЛИРОВАННЫЙ ГЛУБОКИЙ С СИФОНОМ, ВЫПУСКОМ И ПЕРЕЛИВОМ КОМПА.		59	
	ГОСТ 7506-73*	МОЙКА ЧУГУННАЯ ЭМАЛИ- РОВАННАЯ ТИПА М-4 ИМ НАДА- НО ОТДЕЛЕНИЕ СО СМЕСИТЕЛЕМ САМ-ВКСЦ И БУГЫЛОЧНЫМ СИФОНОМ КОМПА		59	
	ГОСТ 23759-79	УМЫВАЛЬНИК КЕРАМИЧЕС- КИЙ ПОЛУКРУГЛЫЙ С ПЛАСТ. БУГЫЛОЧНЫМ СИФОНОМ И СМЕСИТЕЛЕМ КОМПА.		30	
	ГОСТ 3262-79	ПЛОДОТЕНЦЕСУШИТЕЛЬ ИЗ СТАЛЬНЫХ ВОДОТАЗОПРО- ВОДНЫХ ОЦИНК. ТРУБ Ø32 шт		59	
	ГОСТ 19874-74*	СМЕСИТЕЛЬ ДЛЯ ДУШЕВЫХ УСТАНОВОК СО СТАЦИОНАР. НОЙ ДУШЕВОЙ ТРУБКОЙ И СЕТКОЙ ВУСТ , КОМПА.		29	
	ГОСТ 19874-74	СМЕСИТЕЛЬ ДЛЯ ДУШЕВЫХ УСТАНОВОК СО СТАЦИОНАР. НОЙ ДУШЕВОЙ СЕТКОЙ И ТРУБКОЙ СМВ-СТ КОМПА		30	
	ГОСТ 23759-79	УМЫВАЛЬНИК КЕРАМИЧЕС- КИЙ С ПЛАСТИЧ.БУГ.СИФ. КОМП		29	
	ГОСТ 1811-81	ТРАП ЧУГУННЫЙ ЭМАЛИРОВАН. Ø100, шт.		—	
	ГОСТ 6924-73	СИФОН-РЕВИЗИЯ ДЛЯ ПЕРЕПУСКА ВОДОСТОКА Ø50 шт		1	

Поз. обозн.	Обозначение	Наименование	Код	Масса ед.т	Приме- чание
ВОДОПРОВОД НИЖЕ ОТМ. 0.000					
	ГОСТ 10704-76*	ТРУБЫ СТАЛЬНЫЕ ЭЛЕКТ- РОСВАРНЫЕ Ø100 ПМ		90	
	ГОСТ 3262-79	ТРУБЫ СТАЛЬНЫЕ ВОДО- ГАЗОПРОВОДНЫЕ Ø50 ПМ		10	
	ТО ЖЕ	ТО ЖЕ Ø25 ПМ		30	
	ТО ЖЕ	ТО ЖЕ Ø20 ПМ		85	
	ТО ЖЕ	ТО ЖЕ Ø15 ПМ		6	
	ГОСТ 8737-75*	ЗАДВИЖКА ПАРАЛЛЕЛЬН. С ВЫДВИЖНЫМ ШПИЦДЕ- ЛЕМ ЧУГУН. ЗОЧБØР Ø100 шт		3	
	ГОСТ 5761-74*	ВЕНТИЛЬ ЗАПОРНЫЙ МУФ- ТОВЫЙ ЧУГУННЫЙ 15x8P Ø50 шт		2	
	ТО ЖЕ	ТО ЖЕ Ø25 шт		4	
	ГОСТ 5761-74*	ВЕНТИЛЬ ЗАПОРНЫЙ МУФ- ЧУГУННЫЙ 15x8P Ø20 Ø15 шт		20%	
	ГОСТ 5761-74*	КРАН ПОЛНОВОЧНЫЙ ВЕНТИЛЬЗА- ПОРЫ МУФТ. С ГЛОБВОЙ СРЕДНИЙ ЦАПКОВ. 15x8P Ø25 КОМПА		2	
ГОРИЧЕЕ ВОДОСНАБЖЕНИЕ НИЖЕ ОТМ. 0.000					
	ГОСТ 3262-79	ТРУБЫ СТАЛЬНЫЕ ВОДОГА- ЗОПРОВОДНЫЕ Ø40 ПМ		15	
	ТО ЖЕ	ТО ЖЕ Ø 32 ПМ		42	
	ТО ЖЕ	ТО ЖЕ Ø 25 ПМ		60	
	ТО ЖЕ	ТО ЖЕ Ø 20 ПМ		80	
	ТО ЖЕ	ТО ЖЕ Ø 15 ПМ		6	
	ГОСТ 9086-72*	ВЕНТИЛЬ ЗАПОРНЫЙ МУФ- ТОВЫЙ БРОНЗОВЫЙ Ø40 шт		1	
	ТО ЖЕ	ТО ЖЕ Ø 32 шт		1	
	ТО ЖЕ	ТО ЖЕ Ø 25 шт		8	
	ГОСТ 9088-74*	ВЕНТИЛЬ ЗАПОРНЫЙ МУФ- ТОВЫЙ БРОНЗОВЫЙ Ø20 шт		18	
КАНАЛИЗАЦИЯ НИЖЕ ОТМ. 0.000					
	ГОСТ 6942.3-80	ТРУБЫ ЧУГУННЫЕ КАНА- ЛИЗАЦИОННЫЕ Ø100 ПМ		105	
	ТО ЖЕ	ТО ЖЕ Ø 50 ПМ		20	

Поз. обозн.	Обозначение	Наименование	Код	Масса ед.т	Приме- чание
ПРОЧИСТКА ЧУГУННАЯ					
		КАНАЛИЗАЦИОННАЯ			
		МУФТА ЧУГУННАЯ ПРОБКА Ø100 шт		18	
	ТО ЖЕ	ТО ЖЕ Ø 50 шт		—	
	ГОСТ 6942.30-80	РЕВИЗИЯ ЧУГУННАЯ Р-100-Б Ø 100 шт.		12	
	ТО ЖЕ	ТО ЖЕ Р-50-Б Ø 50 шт.		6	
	ГОСТ 19193-73*	КРАН ПРОБКОВЫЙ ПРОХОД НОЙ САЛНИКОВЫЙ МУФТОВЫЙ ЧУГУННЫЙ 468К Ø32 шт		1	
	ГОСТ 3262-79	ТРУБЫ СТАЛЬНЫЕ ВОДОГА- ЗОПРОВОДНЫЕ Ø32 ПМ		7	
ВОДОСТОК НИЖЕ ОТМ. 0.000					
	ГОСТ 6942.3-80	ТРУБЫ ЧУГУННЫЕ КАНАЛИЗАЦИОННЫЕ Ø100 ПМ		10	
	ГОСТ 8963-75*	ПРОЧИСТКА КАНАЛИЗАЦИОННАЯ Ø100, шт		1	
ГИДРОЗАТВОР					
	ГОСТ 10704-76*	ТРУБЫ СТАЛЬНЫЕ ЭЛЕКТРОСВАРНЫЕ Ø108x4 ПМ		4	
	ГОСТ 3262-79	ТРУБЫ СТАЛЬНЫЕ ВОДОГАЗОЗОПРОВОДНЫЕ Ø40 ПМ		1	
	ГОСТ 12820-80	ФЛАНЕЦ СТАЛЬНЫЙ ПРИВАРНОЙ Ø100 шт.		4	
	ГОСТ 8963-75*	ПРОБКА Ø 40 шт		1	

ПРИВЯЗАН:
ИИН №

5-ЭТАЖНАЯ БЛОК-СЕКЦИЯ ОБЩЕГО
ЖИТИЯ ДЛЯ РАБОЧИХ И СЛУЖАЩИХ
НА 203 МЕСТА С АЧЕЙКИНА З-ЧЕЛОВЕК
Стадия: Арист: Листов
Зав.отп: Френиди: Г.А.Молчанова: Пас: Р. ВК-3
ГА.Ю.И.П. Молчанова: Пас: Провер. Молчанова: Пас: РАЗРД. ЧЕРТОВА: Ч. А.А.Якушева
Спецификация / начальствующий: К.П. по Железнодорожному
Часть 3

ПОЗ ОБОЗН.	ОБОЗНАЧЕНИЕ	НАИМЕНОВАНИЕ	КОД	МАССА ЕД.Т	ПРИМЕ- ЧАНИЕ
ВОДОПРОВОД ВЫШЕ ОТМ. 0.000					
	ГОСТ 3262-75	ТРУБЫ СТАЛЬНЫЕ			
		ВОДОГАЗОПРОВОД- НЫЕ Ø 20 ПМ	150		
ТО ЖЕ	ТО ЖЕ Ø 15 ПМ	735			
ТО ЖЕ	Ø 50 ПМ	28			
ГОСТ 5761-74*	ВЕНТИЛЬ ЗАПОРНЫЙ МУФТОВЫЙ ЧУГУННЫЙ				
	1528Р, Ø 15, шт	148			
	ПОЖАРНЫЙ КРАН				
	ШКАФ ДЕРЕВЯННЫЙ	10			
	ВЕНТИЛЬ ЗАПОРНЫЙ				
	ПОЖАРНЫЙ С МУФТОЙ И				
	ЦАПКОЙ 1Б-1Р Ø 50	10			
ГОСТ 2217-76	ГЛАДВКА СОЕДИНТЕЛЬ- НАЯ МУФТОВАЯ				
	Ø 50	20			
ГОСТ 2217-76	ГЛАДВКА СОЕДИНТЕЛЬ- НАЯ МУФТОВАЯ Ø 50	10			
ГОСТ 9923-80	СТВОЛ ПОЖАРНЫЙ РУЧНОЙ Ø СПР. 16ММ	10			
ГОСТ 18698-79*	РУКАВ ПОЖАРНЫЙ ЛЯНЯНОЙ Ø = 20 /	10			

ПОЗ ОБОЗН.	ОБОЗНАЧЕНИЕ	НАИМЕНОВАНИЕ	КОД	МАССА ЕД.Т	ПРИМЕ- ЧАНИЕ
ГОРЯЧЕЕ ВОДОСНАБЖЕНИЕ ВЫШЕ ОТМ. 0.000					
	ГОСТ 3262-79	ТРУБЫ СТАЛЬНЫЕ			
		ВОДОГАЗОПРОВОДНЫЕ Ø 20 ПМ	388 /83		
ТО ЖЕ	ТО ЖЕ Ø 15 ПМ	600			
	ГОСТ 9088-76*	ВЕНТИЛЬ ЗАПОРНЫЙ МУФТОВЫЙ БРОНЗОВЫЙ			
		15Б1БК Ø 15 шт	89		
	ГОСТ 19193-73*	КРАН ПРОБКОВЫЙ ПРО- ХОДНОЙ САЛЬНИКОВЫЙ			
		МУФТОВЫЙ ЧУГУННЫЙ			
		НЧ6БК Ø 20 шт	18		
ТО ЖЕ	ТО ЖЕ Ø 15 шт	-			
	ГОСТ 3262-79	ТРУБЫ СТАЛЬНЫЕ ВОДОГА- ЗОПРОВОДНЫЕ Ø 25	20		
КАНАЛИЗАЦИЯ ВЫШЕ ОТМ. 0.000					
	ГОСТ 6942.3-80	ТРУБЫ ЧУГУННЫЕ			
		КАНАЛИЗАЦИОН. Ø 150 ПМ	10		
		Ø 100 ПМ	380		
ТО ЖЕ	ТО ЖЕ Ø 50 ПМ	300			
	ГОСТ 8963-75* 8954-75*	ПРОЧИСТКА ЧУГУННАЯ			
		КАНАЛИЗАЦИОННАЯ			
		Ø 150 шт	10		
		Ø 100 шт	44		
ТО ЖЕ	ТО ЖЕ Ø 50 шт	30			
	ГОСТ 6942.30-80	РЕВИЗИЯ ЧУГУННАЯ			

ПОЗ ОБОЗН.	ОБОЗНАЧЕНИЕ	НАИМЕНОВАНИЕ	КОД	МАССА ЕД.Т	ПРИМЕ- ЧАНИЕ
		P-100Б Ø 100 шт	24		
ТО ЖЕ	ТО ЖЕ Р-50Б Ø 50 шт	12			
ВОДОСТОК ВЫШЕ ОТМ. 0.000					
	ГОСТ 1839-80	ТРУБЫ АСБЕСТОЦЕМЕН- ТНЫЕ БЕЗНАПОРНЫЕ			
		Ø 100 ПМ	15		
ГОСТ 6942.3-80	ТРУБЫ ЧУГУННЫЕ КАНАЛИЗАЦИОННЫЕ				
		Ø 100 М	30		
ТУ 36 УССР 696-75	ВОДОСТОЧНАЯ ВОРОН- КА В-1 шт	2			
ГОСТ 9583-75	МУФТА НАДВИЖНАЯ ЧУГУННАЯ	5			
ГОСТ 8963-75* 8954-75*	ПРОЧИСТКА ЧУГУН- НАЯ КАНАЛИЗАЦИОННАЯ Ø 100 шт	3			


ПРИМЕЧАНИЕ:

В СПЕЦИФИКАЦИИ ПО ГОРЯЧЕМУ ВОДОСНАБЖЕНИЮ
ВЫШЕ ОТМ 0.000 В ЧИСЛЕНТЕЛЕ УКАЗАНО ОБЩЕЕ
КОЛИЧЕСТВО ТРУБ, А В ЗНАМЕНАТЕЛЕ , КОЛИЧЕСТВО
ТРУБ, ПОДЛЕЖАЩИХ ИЗДЛЯЦИИ

ПРИВЯЗКА		
ЗАВ ОТД	ФРЕЙДИН	С-70...
ГА КОДПР	МОЛЧАНОВА	Люс
ПРОВЕР	МОЛЧАНОВА	Люс
ИНВ №	РАЗРАБ	ЧЕРТОВА

Т.П. 125 - 050 / 1.2 ЧАСТЬ 3

С-ЭТАЖНАЯ БАБК-СЕКЦИЯ ОБЩЕИХ СТАДИЯ ДЛЯ РАБОЧИХ И СЛУЖАЩИХ НА 203 МЕСТА С ЯЧЕЙКАМИ НА 3-4 ЧЕЛОВ		
СТАДИЯ	АНСТ	АИСТОВ
R	VK-4	
СПЕЦИФИКАЦИЯ / ПРОДАЖЕНИЕ /		
И Г ПОЖАЛЕЗДВЕТСТВУ И ПОДАЧА ЯКУШЕВА		

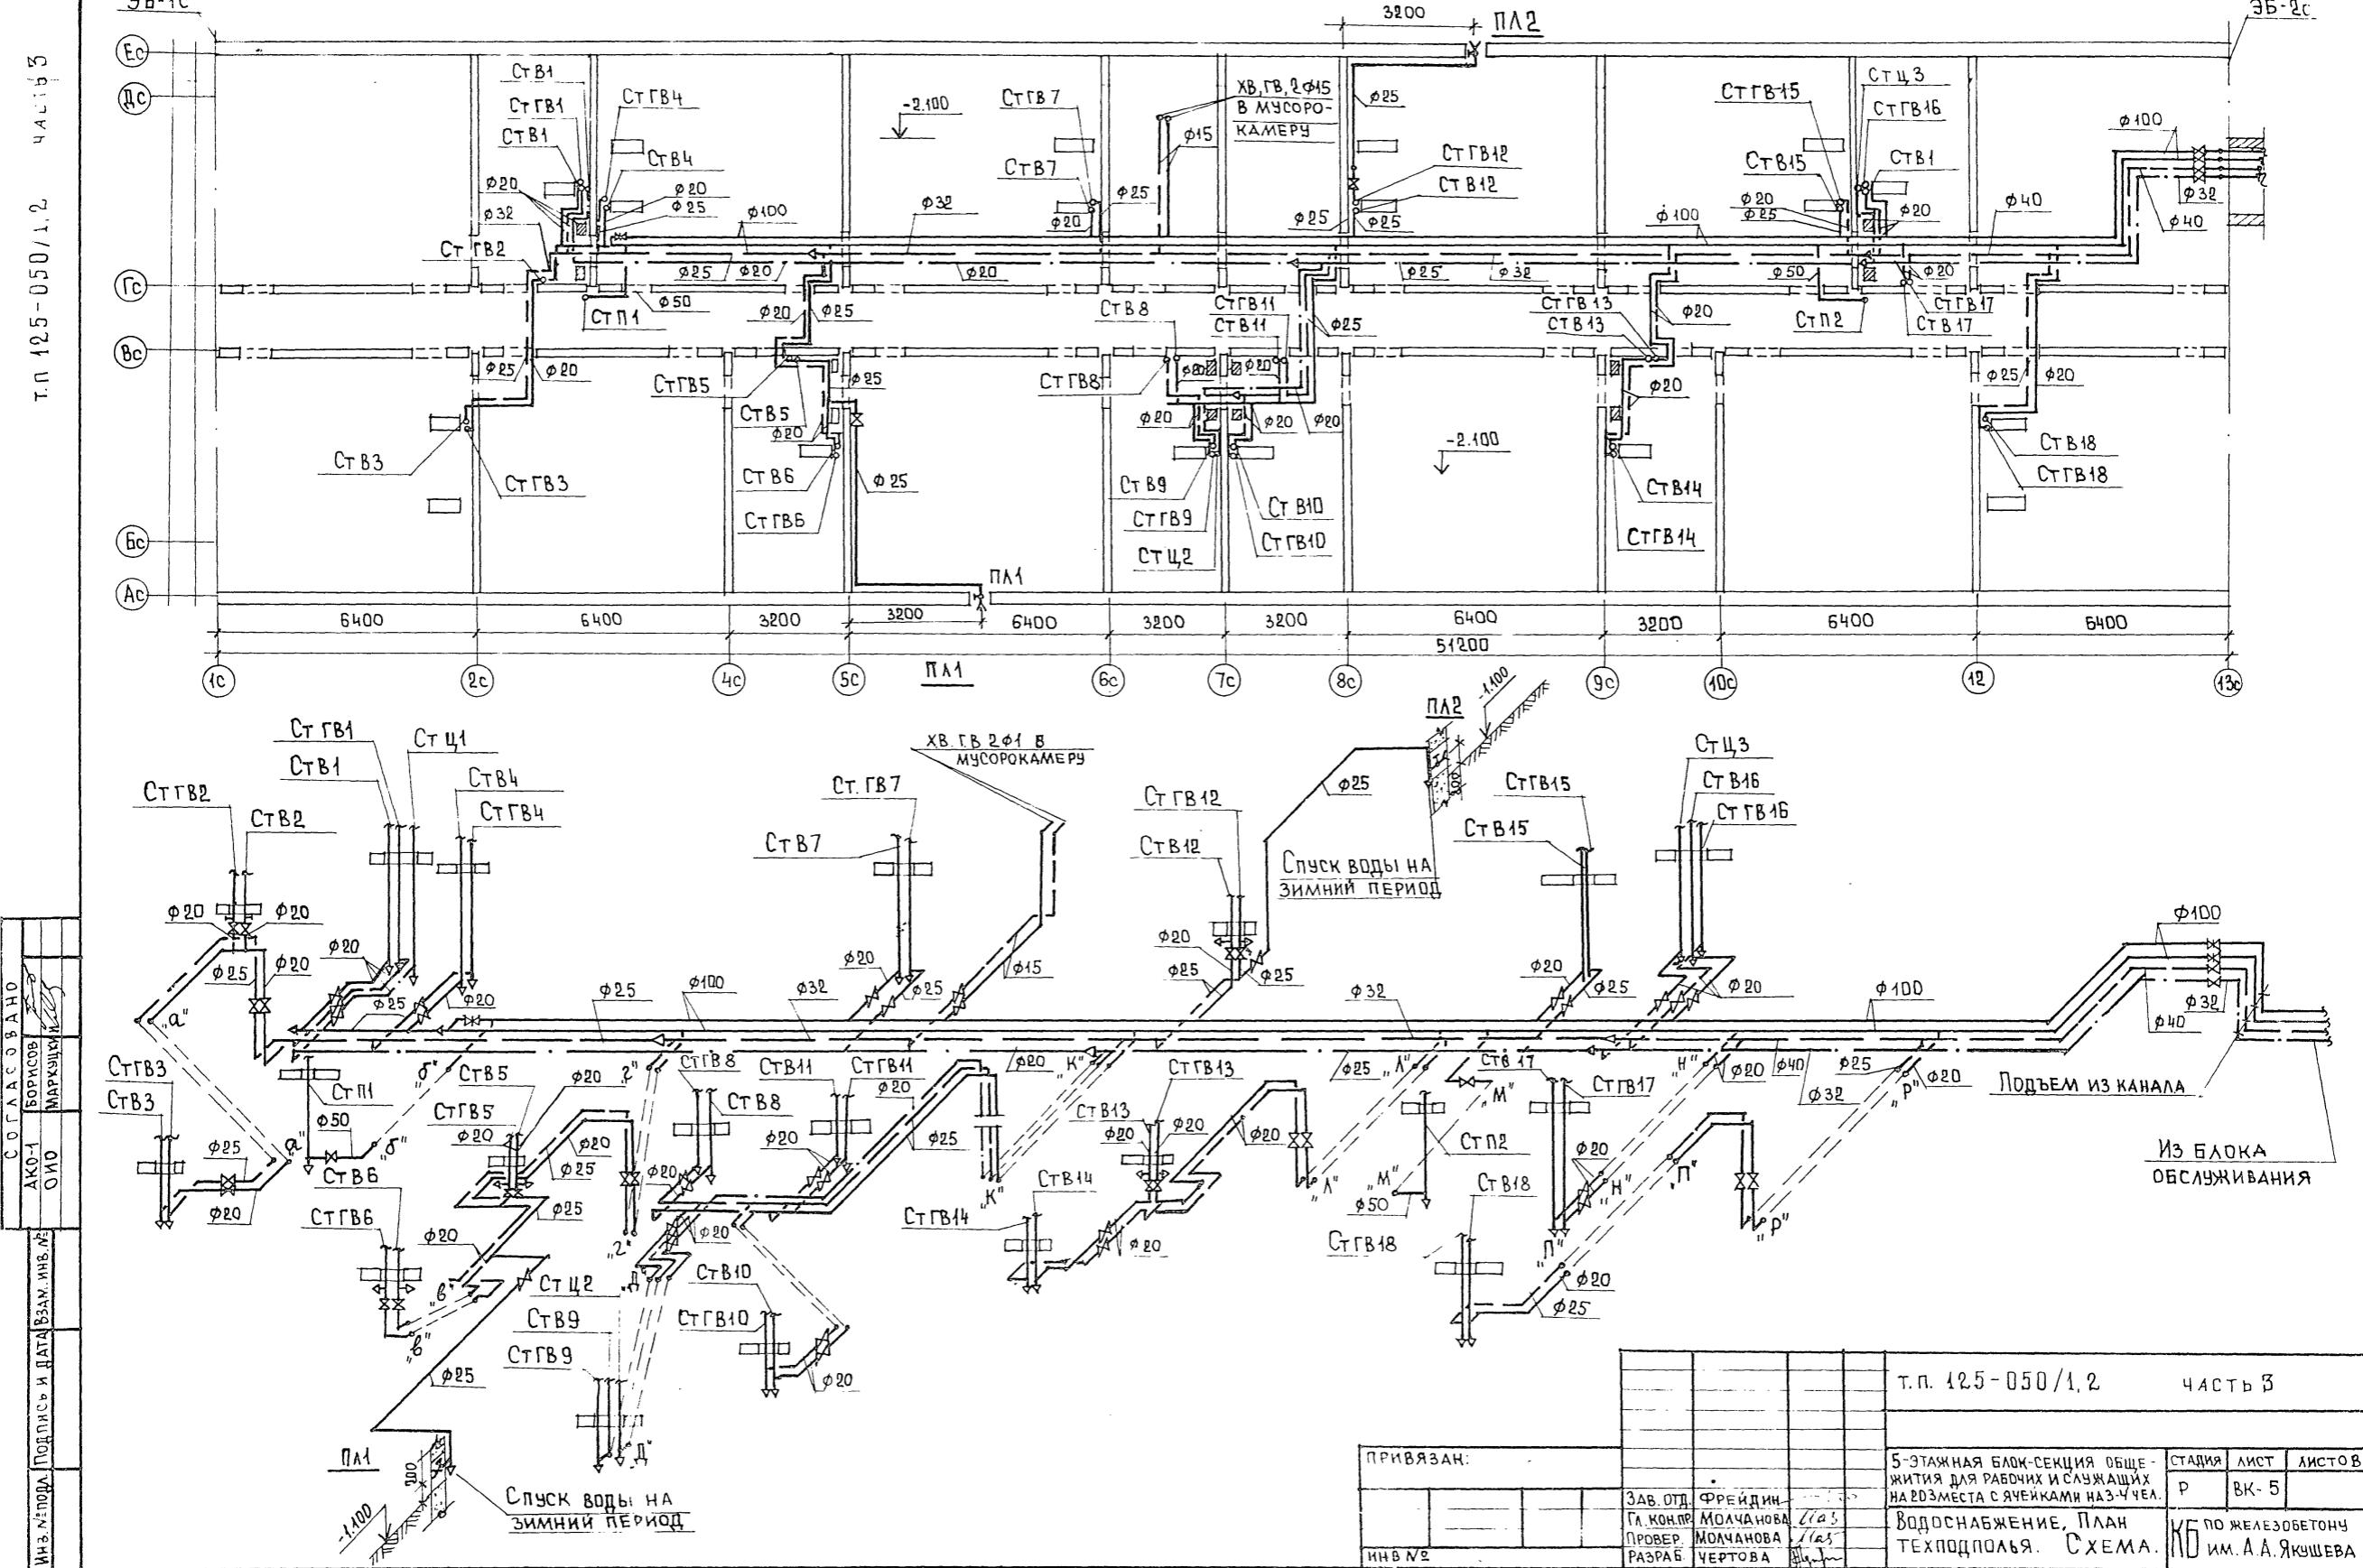



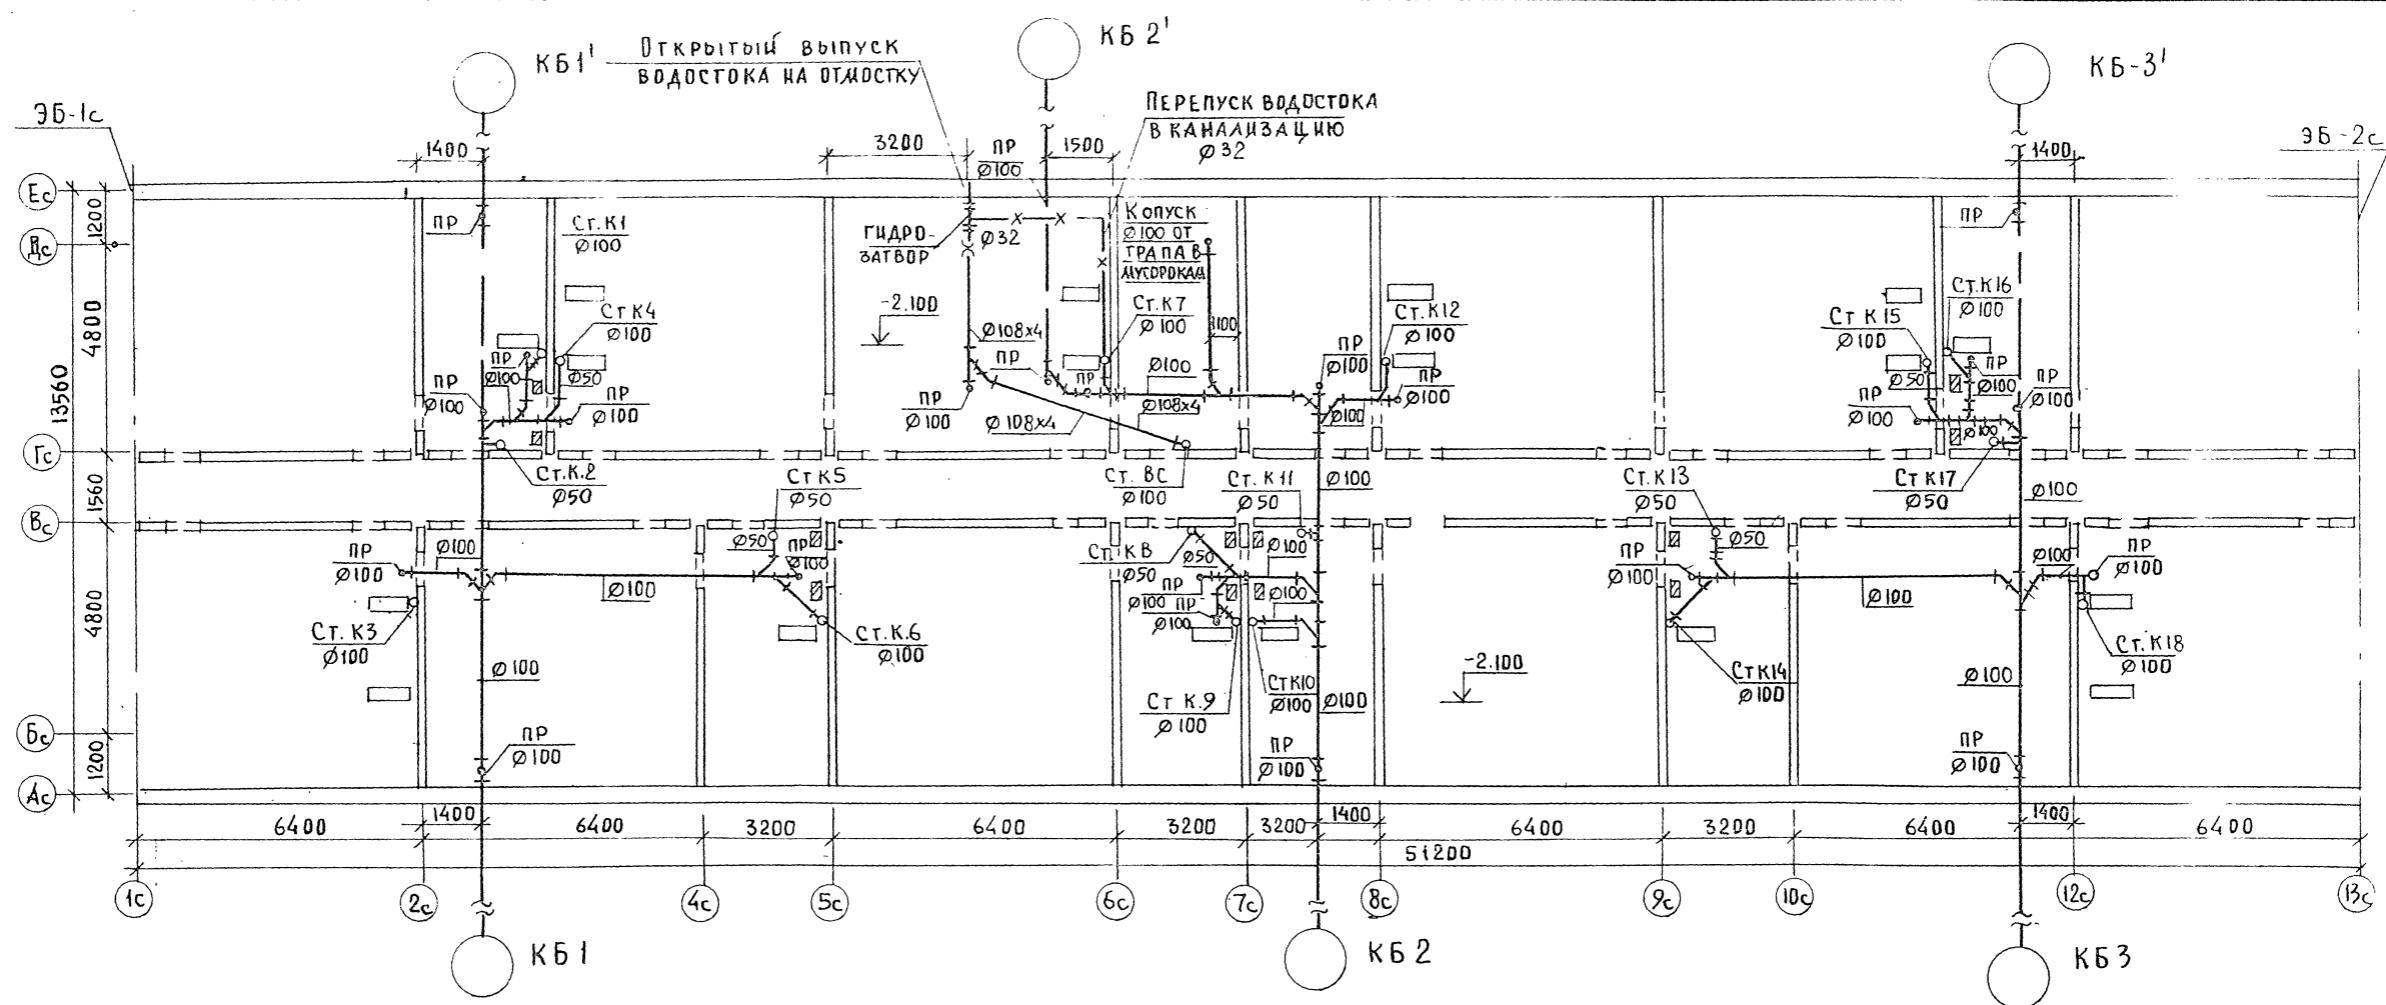


СХЕМА ВОДОСТОКА

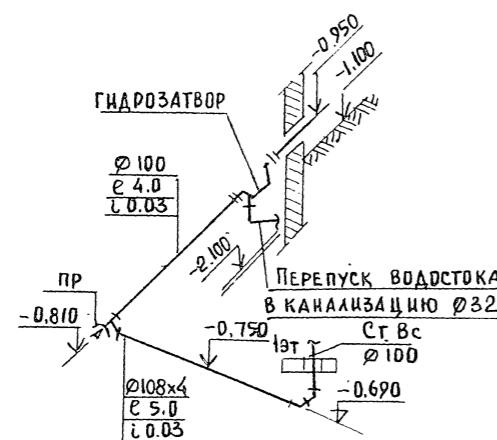

Гидравлический затвор


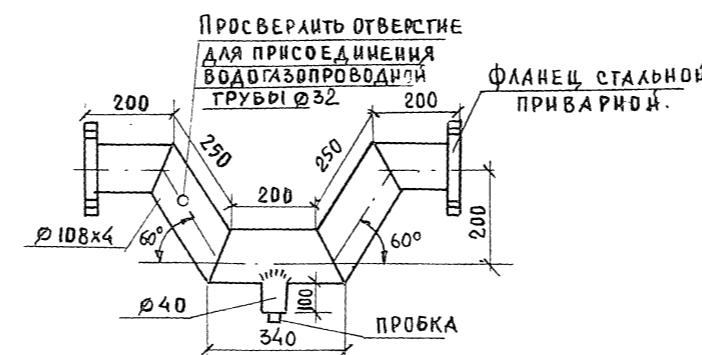


Т.П. 125-050 / 1.? ЧАСТЬ 3

ПРИВЯЗАН:			5 ЭТАЖНАЯ БЛОК-СЕКЦИЯ ОБЩЕЖИ- ТЬЯ ДЛЯ РАБОЧИХ И СЛУЖАЩИХ НА 203 МЕСТА С ЧАЙЧКАМИ НА ЗЧЧЕЛОВЕК		СТАДИЯ	ЛИСТ	ЛИСТОВ
			ЗАВ. ОТД. ФРЕЙДИН ГА КОН. ПРИМОЧАНОВА ПРОВЕРКА ПОЧАНОВА	Р	ВК-6		
ИИВ №	РАЗРАБОТЧЕГО ТОВА			КАНАЛИЗАЦИЯ И ВОДОСТОК ПЛАН ТЕХПОДПОРЫ СХЕМА ВОДОСТОКА. ГИДРОЗАПОР		ПОДЖЕЛЕЗОБЕТОНУ ИМ А А ДИЧКО	

ТН 125-050/1,2 ЧАСТЬ 3


ИЧВ И ПОДЛ ПОДПИСИ ДАТА ВЗАИМ. ИНВН

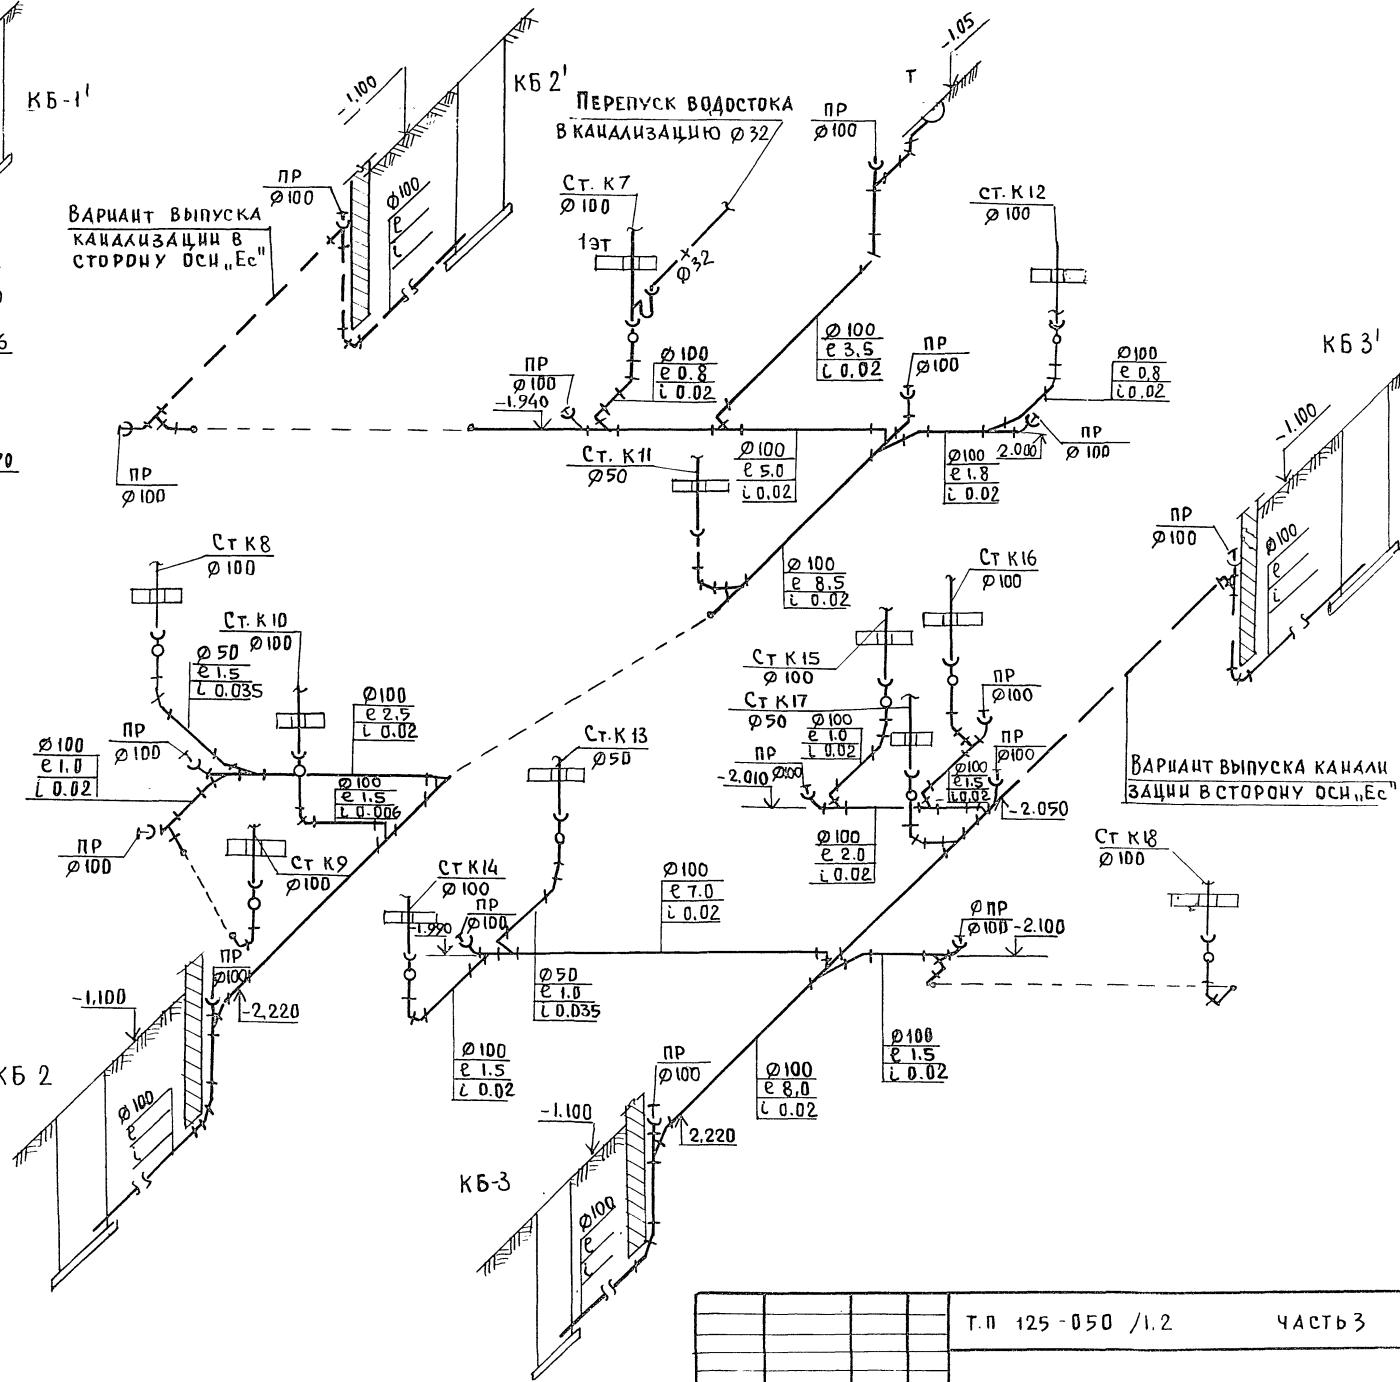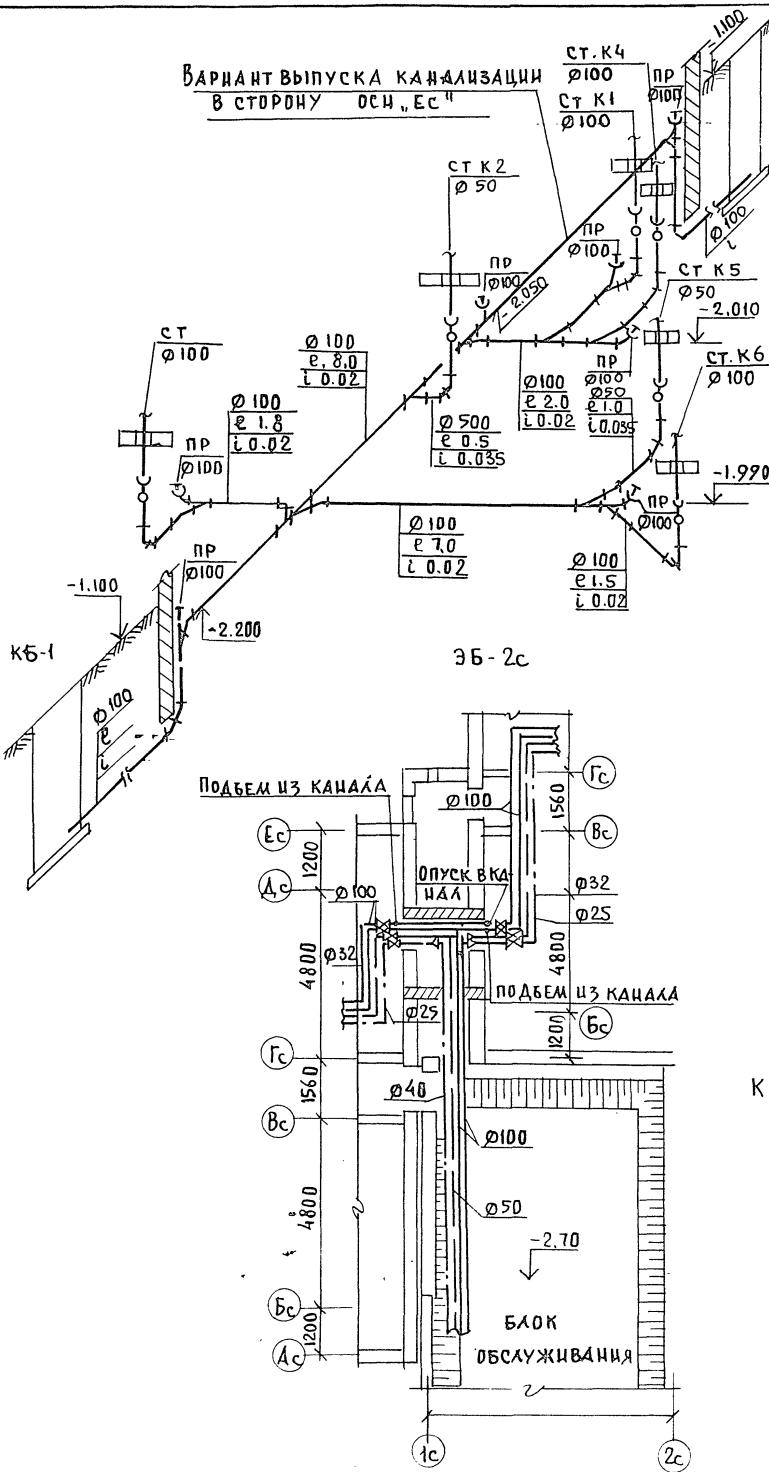

Изобретен:	Разработан:	Изменился:
ИМВ №	ИМВ №	ИМВ №

ЧАСТЬ 3

Т. П 125 - 050 / 1,2

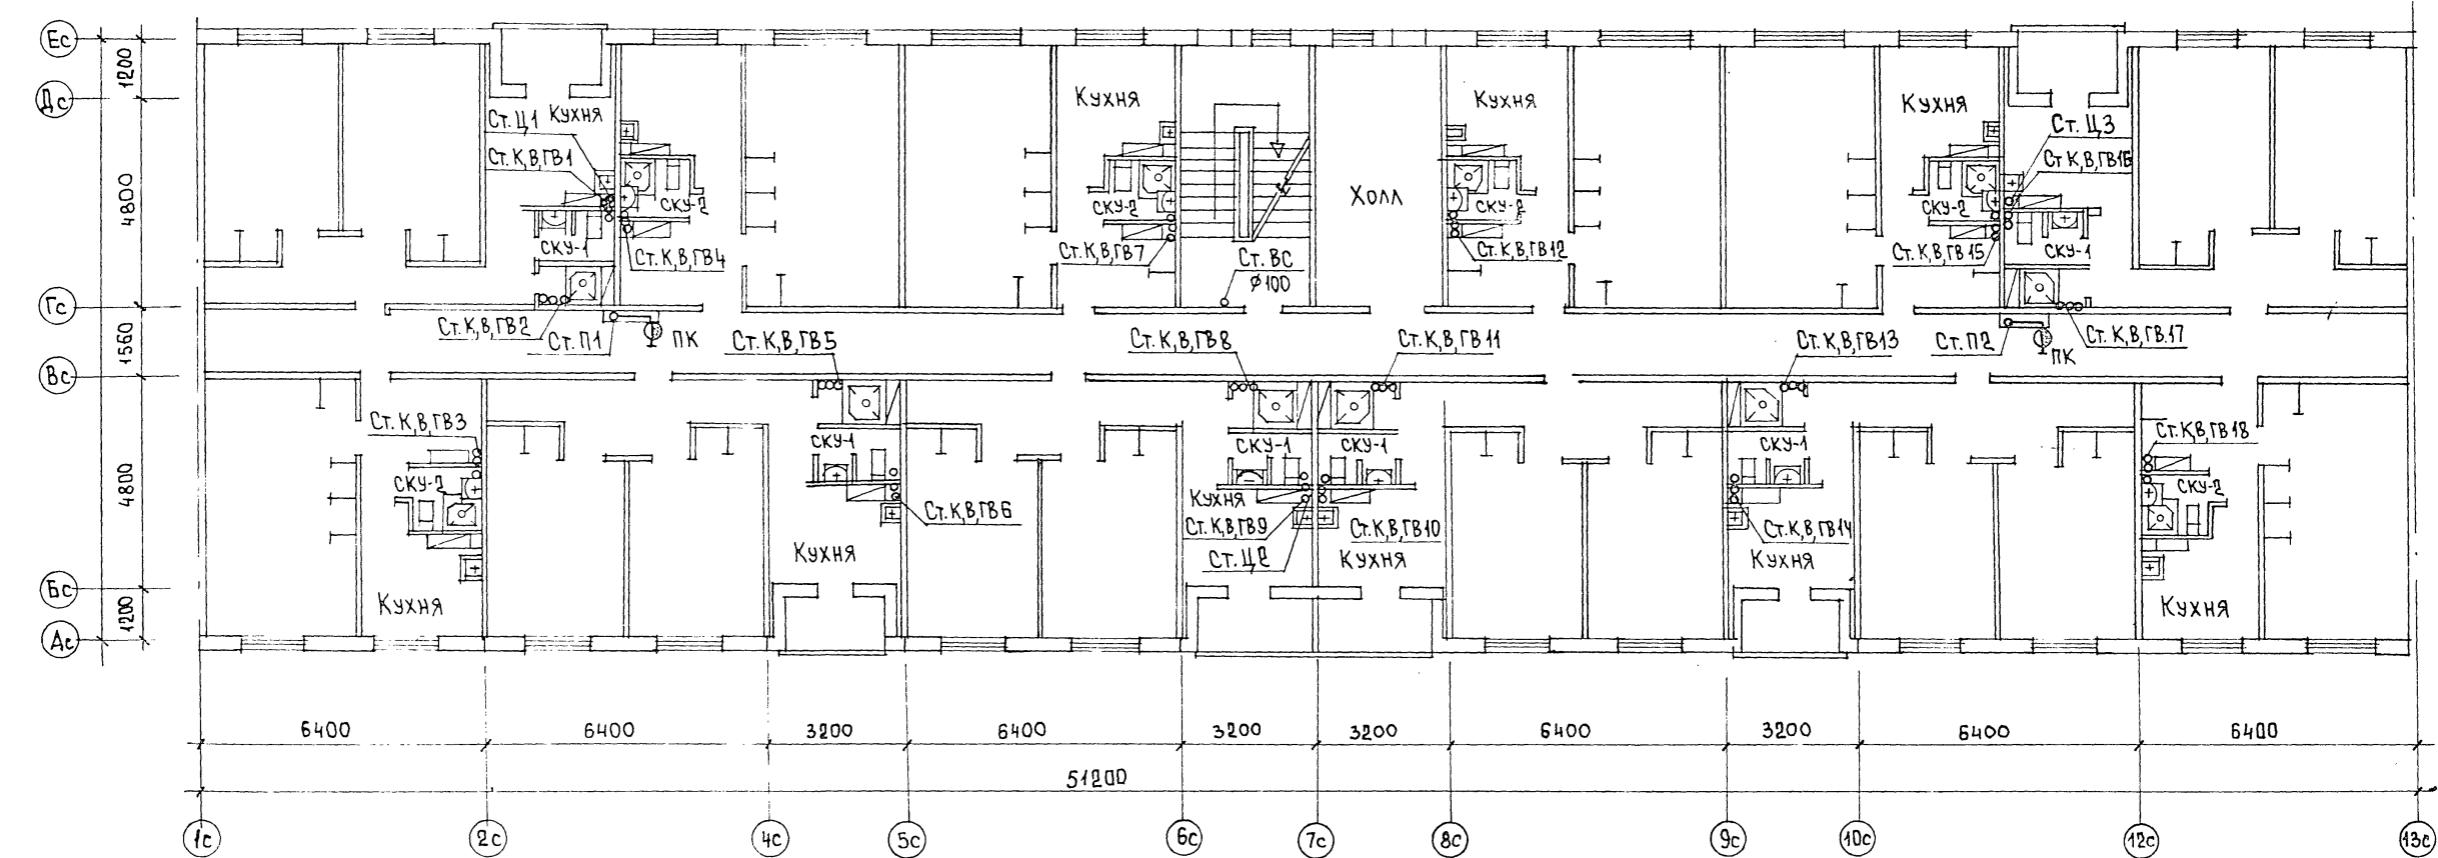

СОСТАВЛЕН С


Борисов
Беляев
МаркуноваАХО-1
АХО-1
ДИО

ПРИВЯЗАН:			Т. П 125 - 050 / 1,2		
ИМВ №	ФРЕЙДИН	Г.КОНК	МОЛЧАНОВА	ПРОВЕР.	МОЛЧАНОВА
РАЗРАБ	ЧЕРТОВА	ИНВ №	1685	1685	1685
План 2-5 этажей.			СТАДИЯ Р		
			ЛИСТ ВК-9		
			Листов		

5-этажная блок-секция общежития для рабочих и служащих на 203 места с ячейками на 3-4 чел.

КБ по железобетону им. А.А. Якушева

ПЛАН ЧЕРДАКА С СЕТЯМИ ГОРЯЧЕГО ВОДОСНАБЖЕНИЯ

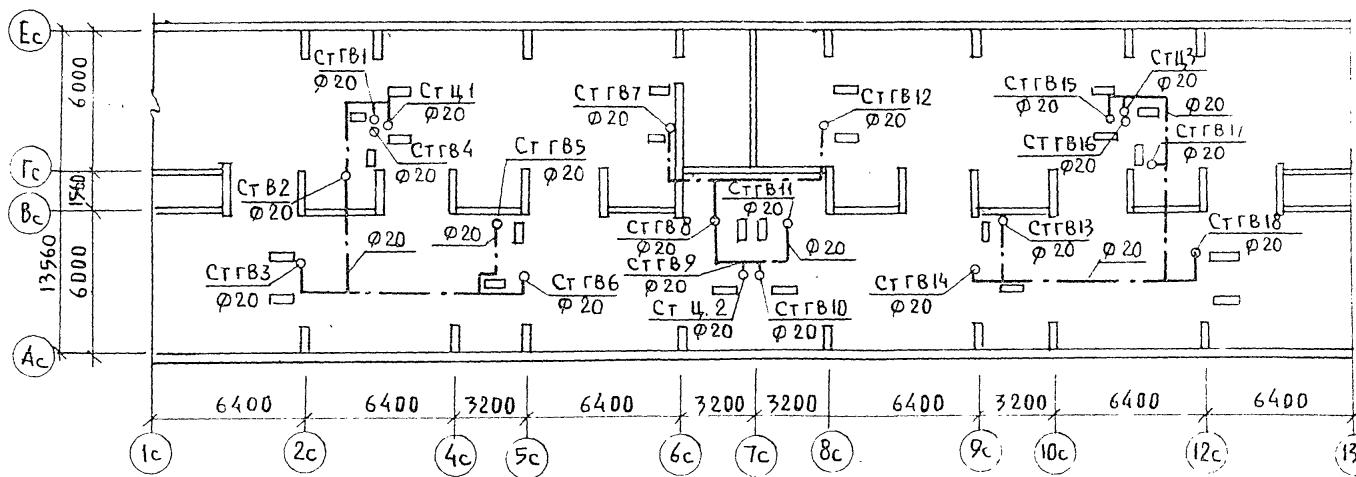

ПЛАН ЧЕРДАКА С СЕТЯМИ КАНАЛИЗАЦИИ И ВОДОСТОКА

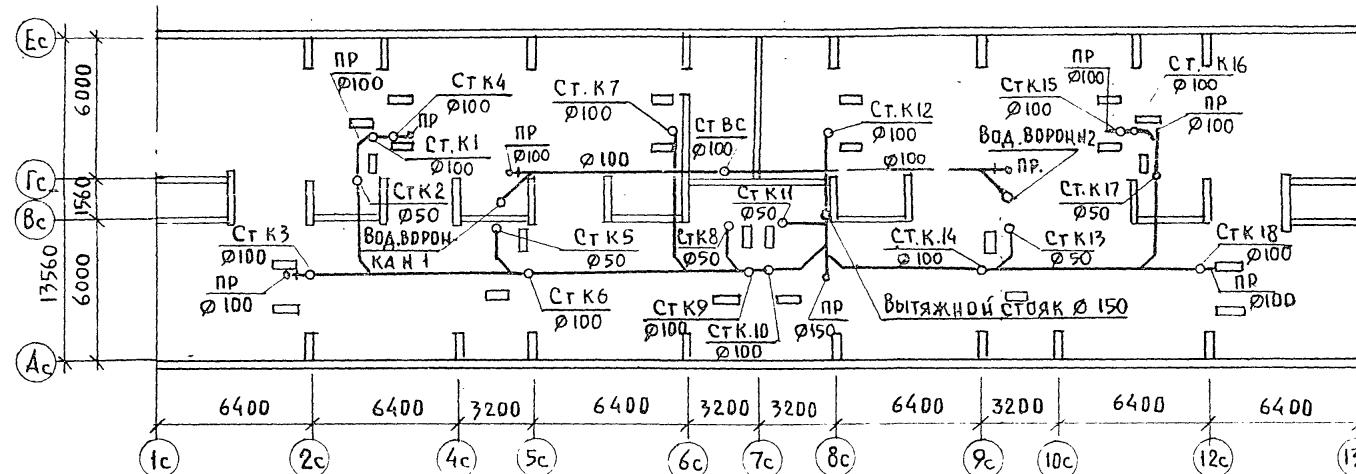


СХЕМА ВОДОСТОКА

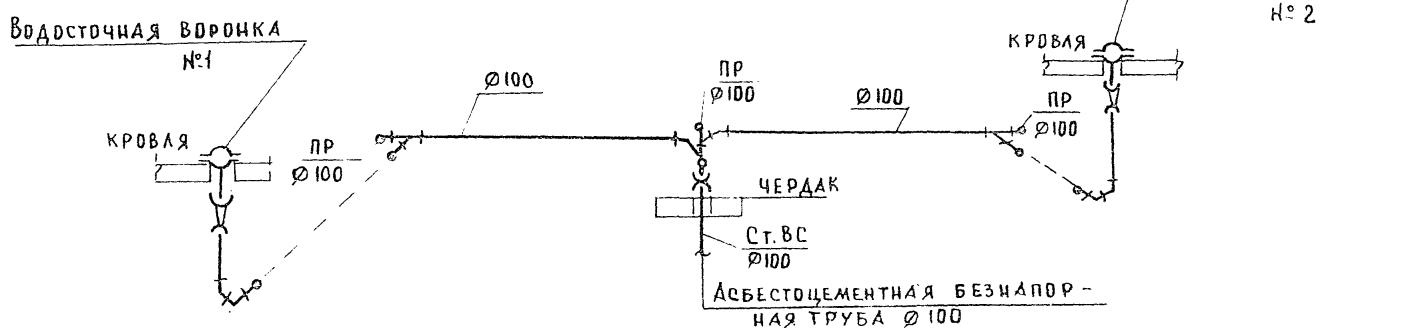


СХЕМА ОБЪЕДИНЕНИЯ СТОЯКОВ ГОРЯЧЕГО ВОДОСНАБЖЕНИЯ


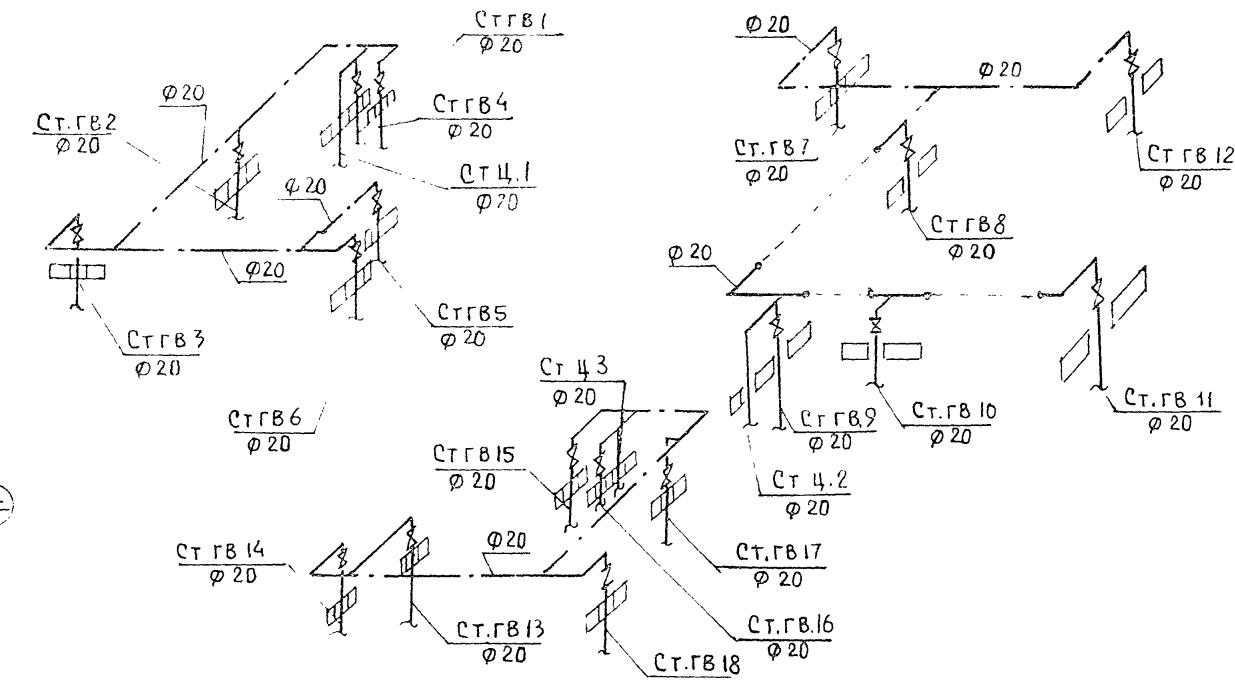


СХЕМА ОБЪЕДИНЕНИЯ СТОЯКОВ КАНАЛИЗАЦИИ

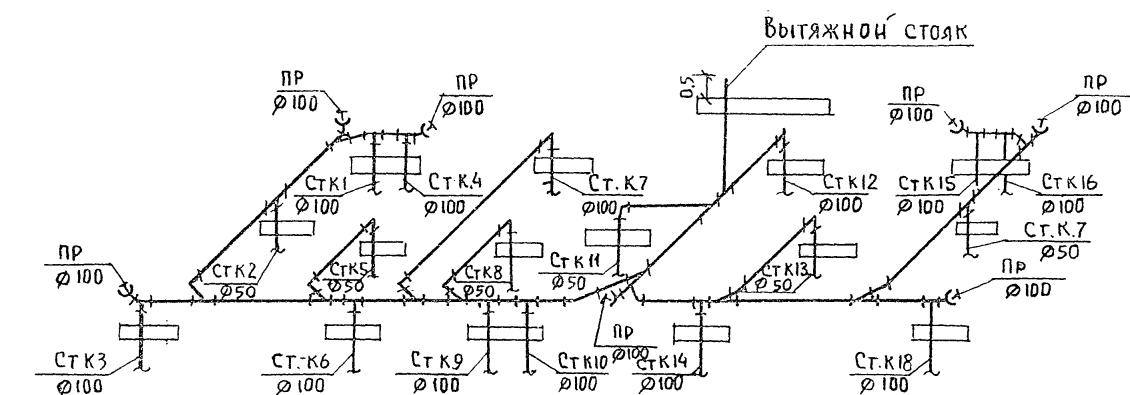

Т.п. 125-050 / 1,2

ЧАСТЬ 3
ЧИНОПОДЛОДИЛЬСКАЯ ВЗАИМНОСТЬ

ЧАСТЬ 3
Т.п. 125-050 / 1,2



ПРИВЯЗАН:

ЧАСТЬ	Лист	Листов
БАЗОВАЯ БЛОК-СЕКЦИЯ ОБЩЕЖИТИЯ ДЛЯ РАБОЧИХ И СЛУЖАЩИХ НА 203 МЕСТА С ЧЕЧЕНКАМИ НА 3 ЧЕЛОВ.	Р	ВК-10
ПЛАНЫ ЧЕРДАКА. СХЕМЫ.		
К ПОЖЕЛЕЗОБЕТОНУ ИМ. А.А. ЯКУШЕВА		

ИЧВ №

РАЗРАБ ЧЕРТОВА, ерн

Т.п. 125 - 050/1.2 ЧАСТЬ 3

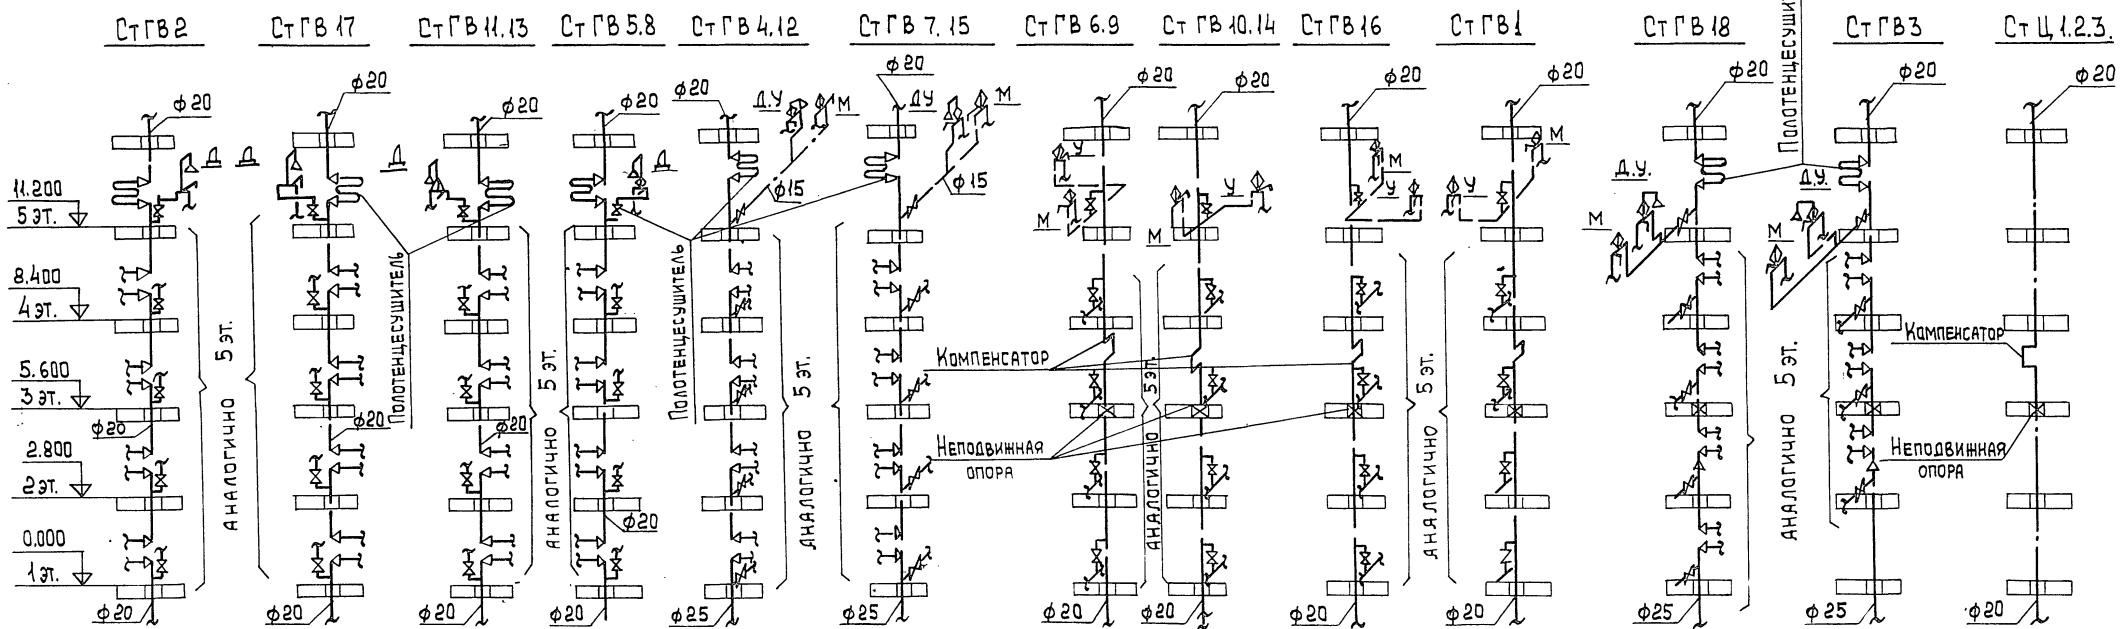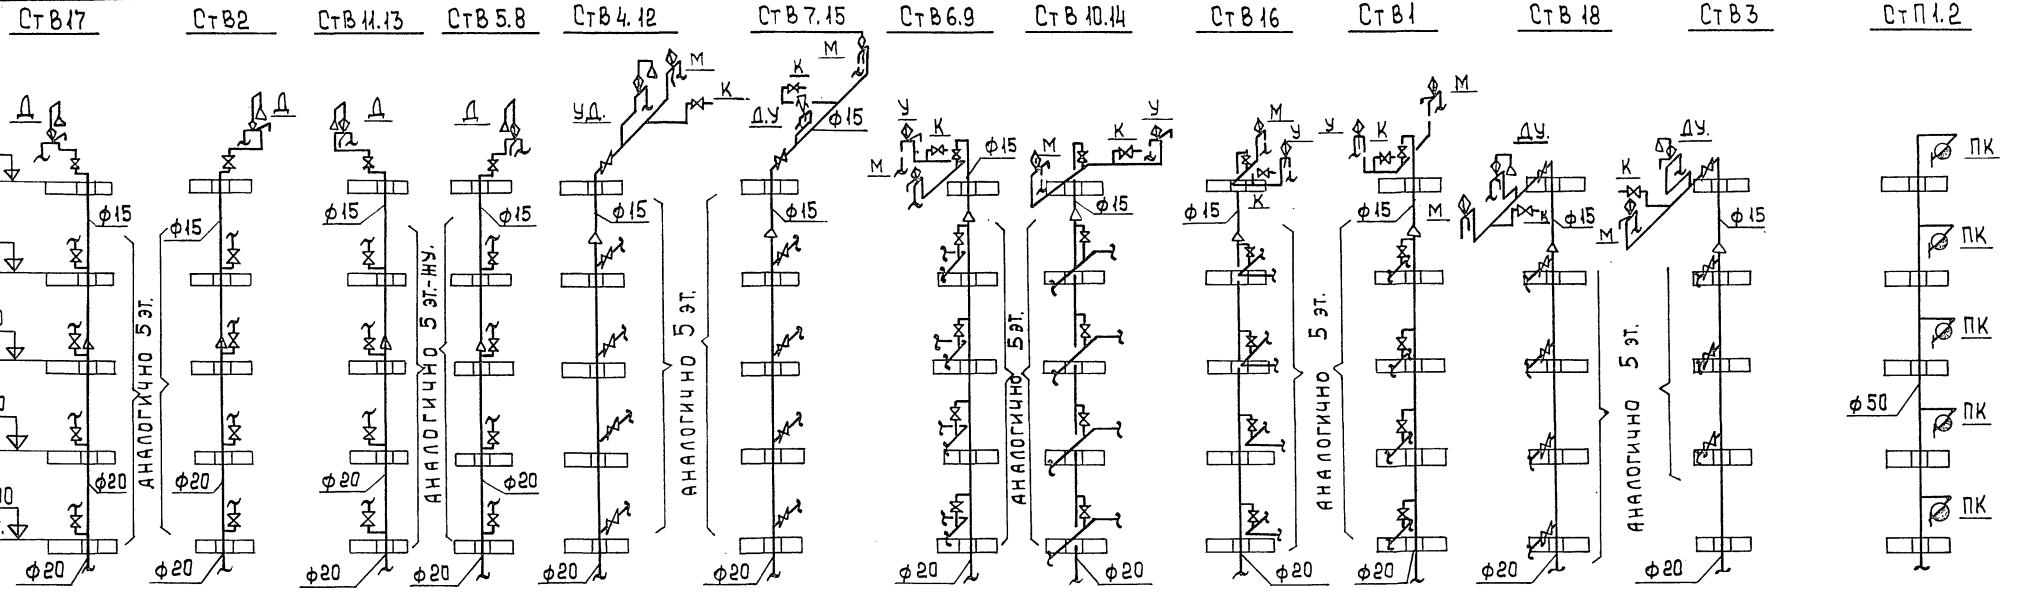


Инв. № подл. подпись и дата взам. инв. №

ПРИВЯЗАН:


5 ЭТАЖНАЯ БЛОК-СЕКЦИЯ ОБЩЕНИЯ ДЛЯ РАБОЧИХ Х СЛУЖАЩИХ НА 240 МЕСТА С АЧЕЙКАМИ НА 3-4 ЧЛЮДЕКА.		
Зав. отд.	ФРЕЙДИН	Стадия
Гл. кон. пр.	МОЛЧАНОВА	Лист
Проверка	МОЛЧАНОВА	листов
Разраб.	ЧЕРТОВА	р ВК-11

СХЕМЫ СТОЯКОВ ХОЛОДНОГО
И ГОРЯЧЕГО ВОДОСНАБЖЕНИЯ.
КБ по ЖЕЛЕЗОБЕТОНУ
им. А.А. ЯКУШЕВА.


СХЕМЫ СТОЯКОВ КАНАЛИЗАЦИИ И ВОДОСТОКА

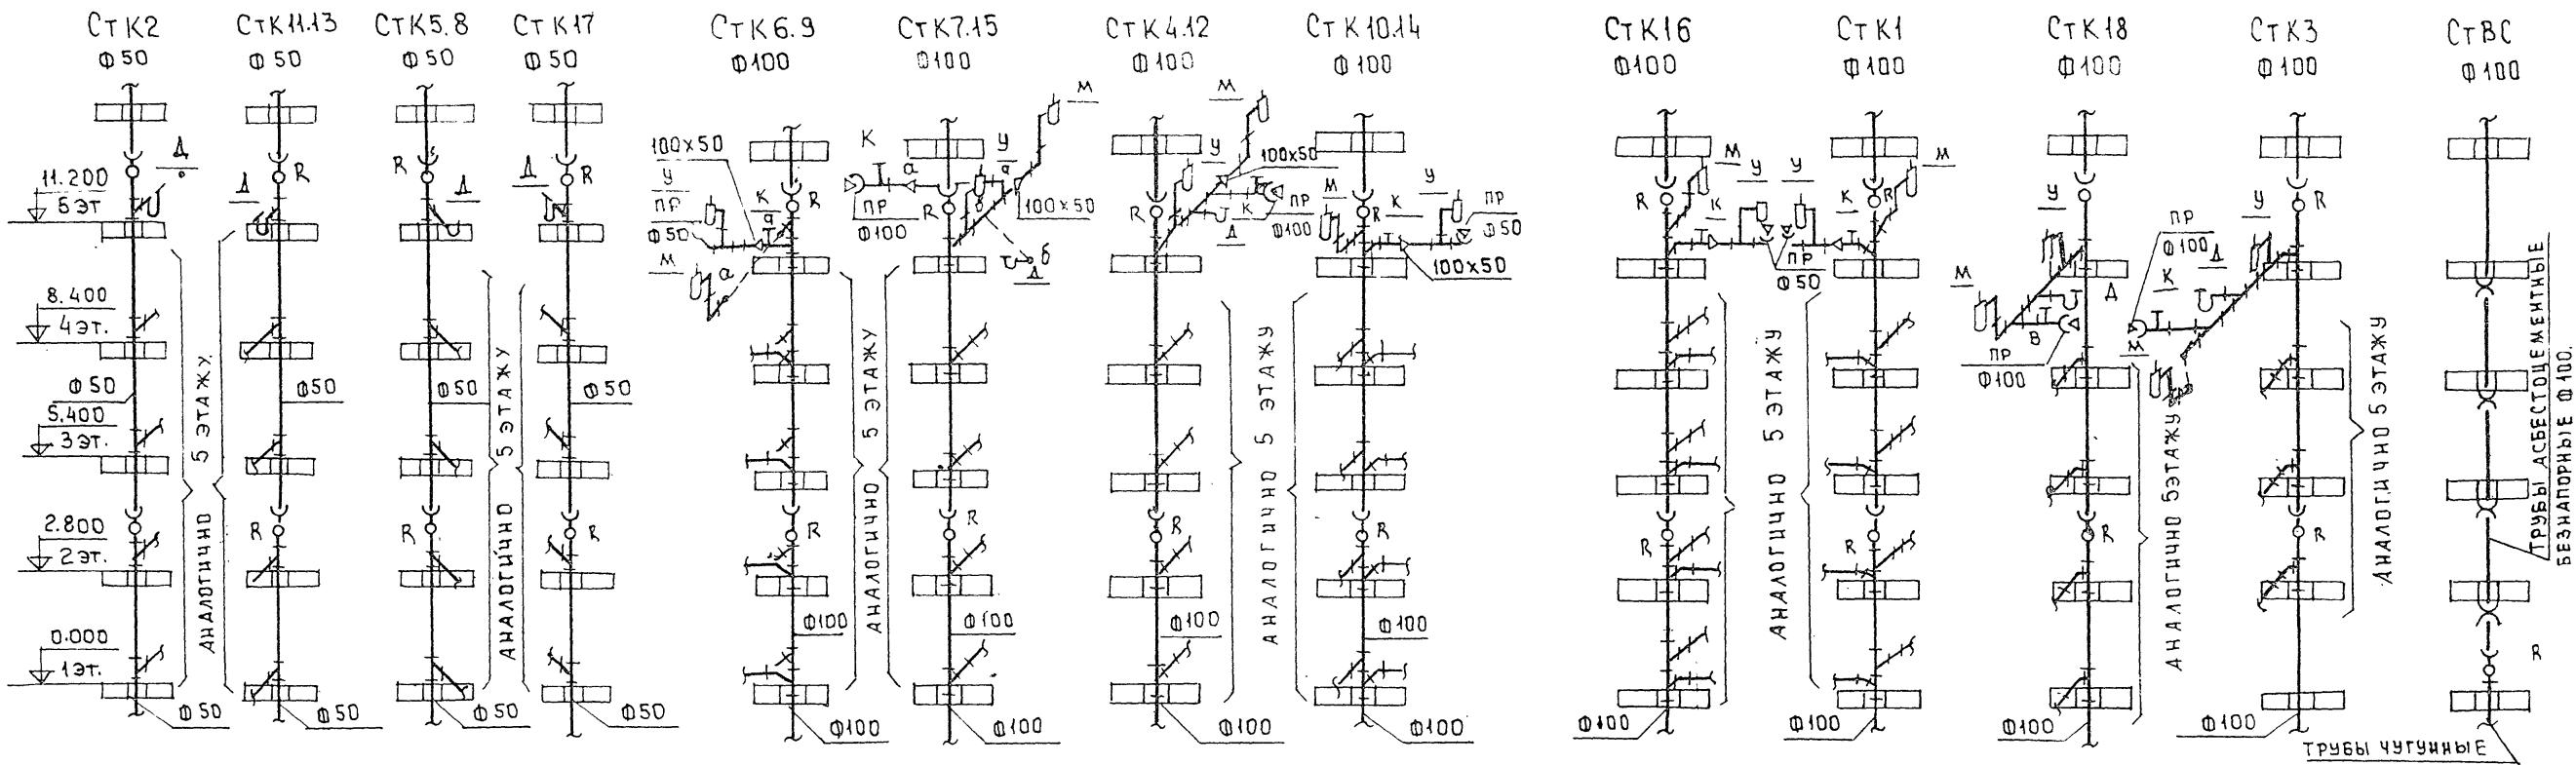


ПОЛОТЕНЦЕСУЩИТЕЛЬ.

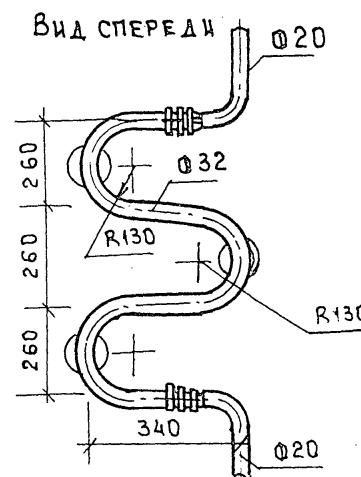

НЕПОДВИЖНАЯ ОПОРА

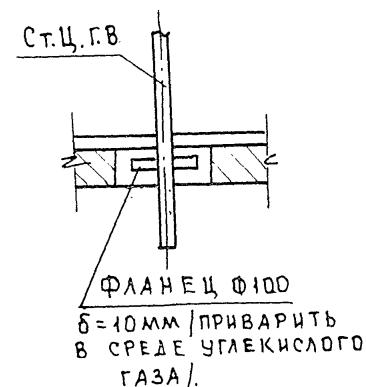

ПРИВАРИТЬ В СРЕДЕ

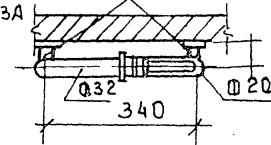

ПРИВЯЗА
ИИБ.Н°

T. n. 125-050/1.2

ЧАСТЬ 3

ЧАСТЬ 3

БЛОК-СЕКЦИЯ
ДЛЯ РАБОЧИХ
И СЛУЖАЩИХ НА 203 МЕСТА
С ЯЧЕЙКАМИ НА 3-4 ЧЕЛОВЕКА

СТАДИЯ	Лист	Листов
P.	ВК-12	

СХЕМЫ СТОЯКОВ ЖАНАЛИЗАЦИИ И ВОДОСТОКА. ДЕТАЛИ.

КБ ПО ЖЕЛЕЗОБЕТОНУ им. А.А. ЯКУШЕВА

Монтажный ЧЕРТЕЖ САНИТАРНО – КУХОННОГО УЗЛА

CKY-1

ПЛАН

СТГВ СТ В СТ К
50 540 1250
75 50 50
ПОЛОТЕНЦЕСУШИТ
900 I
50 450
II 50 420 920 450
1260 50 420 50 100
50 600
III
СТ К
Ф10
СТ
100 50 85 85 85
СТ II
Только в
6с-7с1
175 III

Detailed description: The diagram is a hand-drawn floor plan titled 'ПЛАН' (Plan). It shows a rectangular room with various sections labeled. At the top, there are labels 'СТГВ', 'СТ В', and 'СТ К' with a dimension of 'Ф50'. Below this, a horizontal line has dimensions '50', '540', and '1250'. To the left, a vertical line has a dimension of '900' with a label 'ПОЛОТЕНЦЕСУШИТ' (Towel Dryer) above it. A vertical line on the far left has a dimension of '1260'. In the center, there is a large rectangular area with a diagonal line through it. To its right is a triangular section. Below this central area, there is a section labeled 'II' with dimensions '50', '420', '920', and '450'. To the left of this section is another vertical line with a dimension of '50'. Further down, there is a section labeled 'III' with a dimension of '600'. On the right side, there is a vertical column with dimensions '100', '50', '85', '85', and '85'. Below this column, there is a section labeled 'СТ II' with a dimension of '175'. A note 'Только в 6с-7с1' is written next to it. A vertical line on the far right has a dimension of '100'.

РАЗРЕЗ I-I

РАЗРЕЗ II - II

Монтажный ЧЕРТЕЖ САНИТАРНО - КУХОННОГО УЗЛА

CKY-2

РАЗРЕЗ I-I

Technical cross-section drawing I-I showing a vertical pipe assembly. The drawing includes the following dimensions and labels:

- Vertical dimensions (from bottom to top):** 150, 50, 60, 78, 100, 600, 50, 500.
- Horizontal dimensions (from left to right):** 260, 260, 260, 900, 1000, 460, 600, 400, 150, 2150, 800, 510, 175, 80, 200, 220, 850.
- Labels:**
 - РЕВИЗИЯ ϕ 100 ДЛЯ 2,5 ЭТАЖА (Revisiya ϕ 100 for floor 2.5)
 - СТК $\phi 100$
 - СТВ
 - СТГВ
 - Ф15
 - Ф15
 - Ф50
 - Ф100
 - Ф125
 - Ф175
 - Ф200
 - Ф220
 - Ф850
- Text:** УРЧ. ПОДА

РАЗРЕЗ III-III

175

32

30

740

900

35

285

285

285

285

СТ ГВ

φ КАН. 100

100

285

285

ПРИВЯЗАН							
				ЗАВ.ОТД.	ФРЕНДИН	<i>Люд</i>	
				Г.КОНЛР	МОЛЧАНОВА	<i>Люд</i>	
				ПРОВ ЕР.	МОЛЧАНОВА	<i>Люд</i>	
				РАЗРАБ	ЧЕРТПОВА	<i>Люд</i>	
ИНВ. №							

Т.П. 125-050/1.2 ЧАСТЬ 3

ПРИВЯЗАН			
			ЗАВ. ОТД. ФРЕНДИНН
			Г. А. Кондратович
			ПРОВЕР. МОЛЧАНОВА
			РАЗРАБ. ЧЕРТКОВА
ИНВ. №			

5-ЭТАЖНАЯ БЛОК-СЕКЦИЯ ОБЩЕЖИТИЯ ДЛЯ РАБОЧИХ И СЛУЖАЩИХ НА 203 МЕСТА С ЯЧЕЙКАМИ НА 3+4 Ч.	СТАДНЯ	ЛИСТ	ЛИСТОВ
	R	ВК-13	
МОНТАЖНЫЕ ЧЕРТЕЖИ САНИТАРНО-КУХОННЫХ УЗЛОВ			KБ ПО ЖЕЛЕЗОБЕТОНУ ИМ А.Д. ЯКУБЕНКО