

АС
1

СЕРИЯ 135 КОМПЛЕКСНАЯ СЕРИЯ ТИПОВЫХ ПРОЕКТОВ КРУПНОПАНЕЛЬНЫХ ЖИЛЫХ ДОМОВ И ОБЩЕСТВЕННЫХ ЗДАНИЙ

ТИПОВОЙ ПРОЕКТ 11-135-60/1.2

3-ЭТАЖНЫЙ 3-СЕКЦИОННЫЙ ЖИЛОЙ ДОМ
НА 24 КВАРТИРЫ

ЧАСТЬ 1

АРХИТЕКТУРНО-СТРОИТЕЛЬНЫЕ ЧЕРТЕЖИ ВЫШЕ ОТМ. □.□□□

18272 -03

ЦЕНА 3-12

ОТПУСКНАЯ ЦЕНА

НА МОМЕНТ РЕАЛИЗАЦИИ

УКАЗАНА В СЧЕТ-НАКЛАДНОЙ

Пров. *Мавз* 11.7.89г *Кон. Франц.*

Т. п. 111-175-60/12 ЧАСТЬ 1

СЕРИЯ 135

КОМПЛЕКСНАЯ СЕРИЯ ТИПОВЫХ ПРОЕКТОВ КРУПНОПАНЕЛЬНЫХ ЖИЛЫХ ДОМОВ И ОБЩЕСТВЕННЫХ ЗДАНИЙ

ТИПОВОЙ ПРОЕКТ

111-135-60/12

3 ЭТАЖНЫЙ 3 СЕКЦИОННЫЙ ЖИЛОЙ ДОМ НА 24 КВАРТИРЫ

ЧАСТЬ 1

АРХИТЕКТУРНО-СТРОИТЕЛЬНЫЕ ЧЕРТЕЖИ ВЫШЕ ОТМ. 0.000

ВВЕДЕН В ДЕЙСТВИЕ КБ ПО ЖЕЛЕЗОБЕТОНУ. ПРИКАЗ № 85 ОТ 26.05.83Г.

№ ЛИСТА	НАИМЕНОВАНИЕ	№ СТР.	ПРИМЕЧАНИЕ
1,2	ОБЩИЕ ДАННЫЕ	2,3	
3	МОНТАЖНЫЕ ФАСАДЫ В ОСЯХ „1-12“; „12-1“; „Д-А“; „А-Д“	4	
4	МОНТАЖНЫЙ ПЛАН ТИПОВОГО ЭТАЖА В ОСЯХ „1-8“	5	
5	МОНТАЖНЫЙ ПЛАН ТИПОВОГО ЭТАЖА В ОСЯХ „8-12“ ПОКАЗАТЕЛИ ПО ДОМУ	6	
6	МОНТАЖНЫЙ ПЛАН ПЕРЕКРЫТИЯ ТИПОВОГО ЭТАЖА ВАРИАНТ 1. ТАМБУРНАЯ ПЛИТА ПД-1	7	
7	МОНТАЖНЫЙ ПЛАН ПЕРЕКРЫТИЯ ТИПОВОГО ЭТАЖА ВАРИАНТ 2. РАЗРЕЗ I-I	8	
8	МОНТАЖНЫЙ ПЛАН ПЕРЕКРЫТИЯ НАД 3 ЭТАЖОМ ВАРИАНТ 1. РАЗРЕЗ I-I	9	
9	МОНТАЖНЫЙ ПЛАН ПЕРЕКРЫТИЯ НАД 3 ЭТАЖОМ ВАРИАНТ 2	10	
10	РАЗРЕЗЫ 1-1 И 2-2	11	
11	ПЛАН РАСКЛАДКИ ПОДСТРОПильНЫХ ФЕРМ	12	
12	ПЛАН РАСКЛАДКИ ПОДСТРОПильНЫХ ФЕРМ СПЕЦИФИКАЦИЯ ДЕРЕВЯННЫХ ЭЛЕМЕНТОВ	13	

Типовой проект разработан в соответствии с действующими нормами и правилами и предусматривает мероприятия, обеспечивающие взрывобезопасность и пожаробезопасность при эксплуатации здания

Главный конструктор проекта *Лож* / Н. Марченков /

© ЦИТП Госстроя СССР, 1988

ИНВ. №		ПРИВЯЗАН:	
ТРЕХЭТАЖНЫЙ ТРЕХСЕКЦИОННЫЙ ЖИЛОЙ ДОМ НА 24 КВАРТИРЫ			
111-135-60/12 АС 4.1			
ИВ. №	СТАДИЯ	ЛИСТ	ЛИСТОВ
П. АФАНАСЬЕВ	Р	1	39
В. БОГОРАДСКИЙ	КБ ПО ЖЕЛЕЗОБЕТОНУ		
Н. КОНТЕ	И.М. А.А. ЯКУШЕВА		
А. МАКАРЕНЯ	Г. МОСКВА		
Н. МАРЧЕНКОВ			
В. ЕВЛАХИМОВ			
Р. ПОЛАНЦУК			
М. БЕЛОВА			

ИНВ. № ПОДЛ. ПОДПИСЬ И ДАТА ВСТАВ. ИНВ. №

Т.П. III-135-60/2 ЧАСТИ

№ ЛИСТ	НАИМЕНОВАНИЕ	№ СТР.	ПРИМЕЧАНИЕ
13	ПЛАН РАСКЛАДКИ СТРОПИЛЬНЫХ ЩИТОВ В ОСЯХ „1-8” ПЛАН КРОВЛИ	14	
14	ПЛАН РАСКЛАДКИ СТРОПИЛЬНЫХ ЩИТОВ В ОСЯХ „8-12”	15	
15	ВИД НА ФРОНТОН ПО А-А	16	
16	РАЗРЕЗ III - III. РАЗРЕЗ 2-2	17	
17	ВИД НА ТОРЦЕВОЙ ФРОНТОН ПО Б-Б	18	
18	РАЗРЕЗ II - II. РАЗРЕЗ 1-1	19	
19	ПЛАН РАСКЛАДКИ ПАРАПЕТНЫХ ПАНЕЛЕЙ ПРИ ВАРИАНТЕ КРЫШИ С ВНУТРЕННИМ ВОДОСТОКОМ ФРАГМЕНТЫ ПЛАНА 1ЭТАЖА	20	
20	ПЛАН РАСКЛАДКИ ПАНЕЛЕЙ КРЫШИ	21	
21	ПЛАН РАСКЛАДКИ ПАРАПЕТНЫХ ПАНЕЛЕЙ ПРИ СТРОПИЛЬНОЙ КРОВЛЕ, ПЛАН КРОВЛИ	22	
22	МАРКИРОВКА ОБЪЕМНЫХ ЕАНКАБИН. РАЗРЕЗ 1-1	23	
23	СПЕЦИФИКАЦИЯ СБОРНЫХ ЖЕЛЕЗОБЕТОННЫХ ЭЛЕМЕНТОВ ВЫШЕ ОТМ. 0.000	24	
24	СПЕЦИФИКАЦИЯ СБОРНЫХ ЖЕЛЕЗОБЕТОННЫХ ЭЛЕМЕНТОВ ВЫШЕ ОТМ. 0.000 (ПРОДОЛЖЕНИЕ)	25	
25	СПЕЦИФИКАЦИЯ СБОРНЫХ ЖЕЛЕЗОБЕТОННЫХ ЭЛЕМЕНТОВ ВЫШЕ ОТМ. 0.000 (ПРОДОЛЖЕНИЕ)	26	
26	СПЕЦИФИКАЦИЯ МЕТАЛЛИЧЕСКИХ ИЗДЕЛИЙ ВЫШЕ ОТМ. 0.000 СПЕЦИФИКАЦИЯ СБОРНЫХ ЖЕЛЕЗОБЕТОННЫХ ЭЛЕМЕНТОВ ВЫШЕ ОТМ. 0.000 (ОКОНЧАНИЕ)	27	
27	СПЕЦИФИКАЦИЯ МЕТАЛЛИЧЕСКИХ ИЗДЕЛИЙ ВЫШЕ ОТМ. 0.000 (ОКОНЧАНИЕ)	28	
28	ПЛАН ТИПОВОГО ЭТАЖА В ОСЯХ 1-8. ОТДЕЛОЧНЫЕ РАБОТЫ	29	
29	ПЛАН ТИПОВОГО ЭТАЖА В ОСЯХ 8-12. ОТДЕЛОЧНЫЕ РАБОТЫ	30	
30	СПЕЦИФИКАЦИЯ СТОЛЯРНЫХ ИЗДЕЛИЙ НА ЭТАЖ. ПЛОЩАДИ ПОЛОВ	31	
31	СПЕЦИФИКАЦИЯ ДЕРЕВЯННЫХ ИЗДЕЛИЙ	32	
32	СПЕЦИФИКАЦИЯ ДЕРЕВЯННЫХ ИЗДЕЛИЙ (ПРОДОЛЖЕНИЕ)	33	
33	СПЕЦИФИКАЦИЯ ДЕРЕВЯННЫХ ИЗДЕЛИЙ (ПРОДОЛЖЕНИЕ)	34	
34	СПЕЦИФИКАЦИЯ ДЕРЕВЯННЫХ ИЗДЕЛИЙ (ПРОДОЛЖЕНИЕ)	35	

№ ЛИСТ	НАИМЕНОВАНИЕ	№ СТР.	ПРИМЕЧАНИЕ
35	СПЕЦИФИКАЦИЯ ДЕРЕВЯННЫХ ИЗДЕЛИЙ (ОКОНЧАНИЕ)	36	
36	ВНУТРЕННИЕ СТЕНОВЫЕ ПАНЕЛИ В-58.28-2Э1, В-58.28-3Э1, В-58.26.3Э1, В-58.26-2Э1, ПАНЕЛИ НР-63.28-109; НР-63.28-110	37	
37	УЗЛЫ КРЕПЛЕНИЯ ПАНЕЛЕЙ ФРОНТОНА	38	
38	ДОПОЛНИТЕЛЬНЫЕ ЗАКАДНЫЕ ДЕТАЛИ В ПАНЕЛЯХ ПЕРЕКРЫТИЯ ВЕРХНЕГО ЭТАЖА	39	
39	УЗЛЫ КРЕПЛЕНИЯ И УТЕПЛЕНИЯ ВЕНТБЛОКОВ ЧЕРДАКА	40	


ИНВ.№ ПОДЛ. ПОДАНИЕ И ДАТА ВЗАИМ.ИЗВ.№

ПРИВЯЗАН:			
ИНВ.№			


ОБЩИЕ ДАННЫЕ

ЛИСТ
2


Монтажный фасад в осях "1-12"

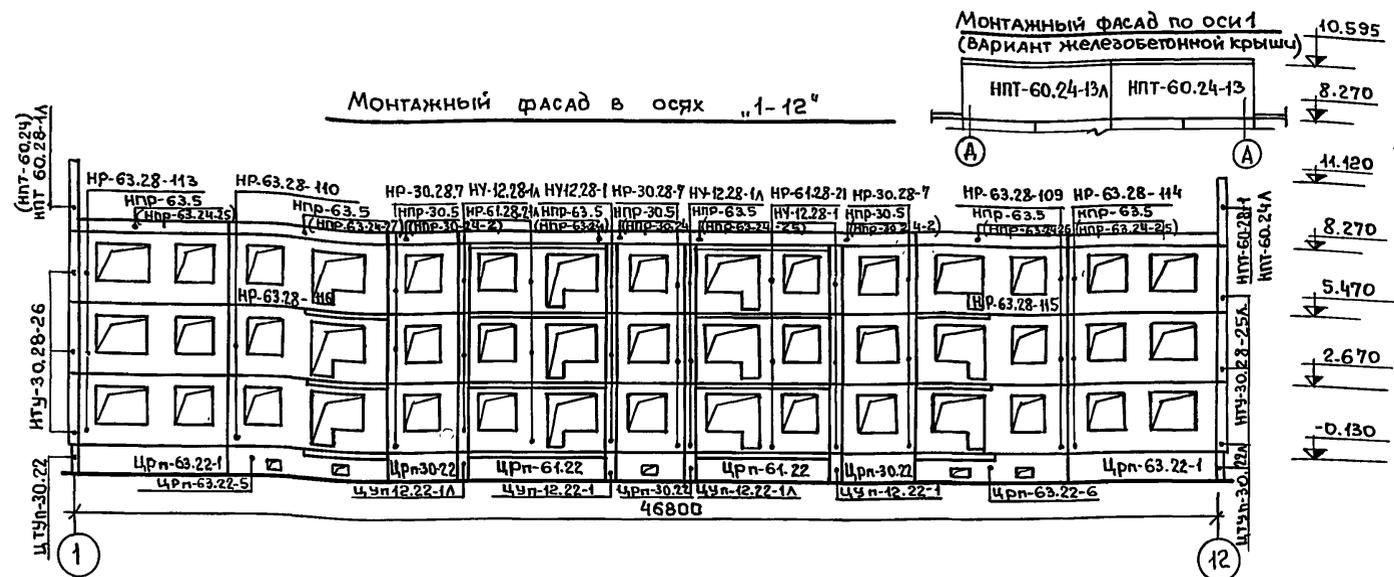


Монтажный фасад в осях "А-А"

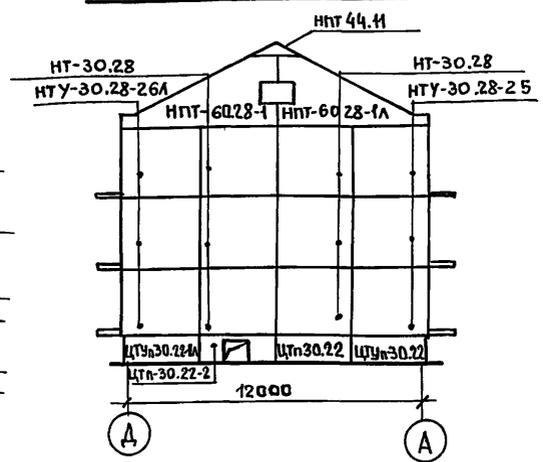


Монтажный фасад в осях "12-1"

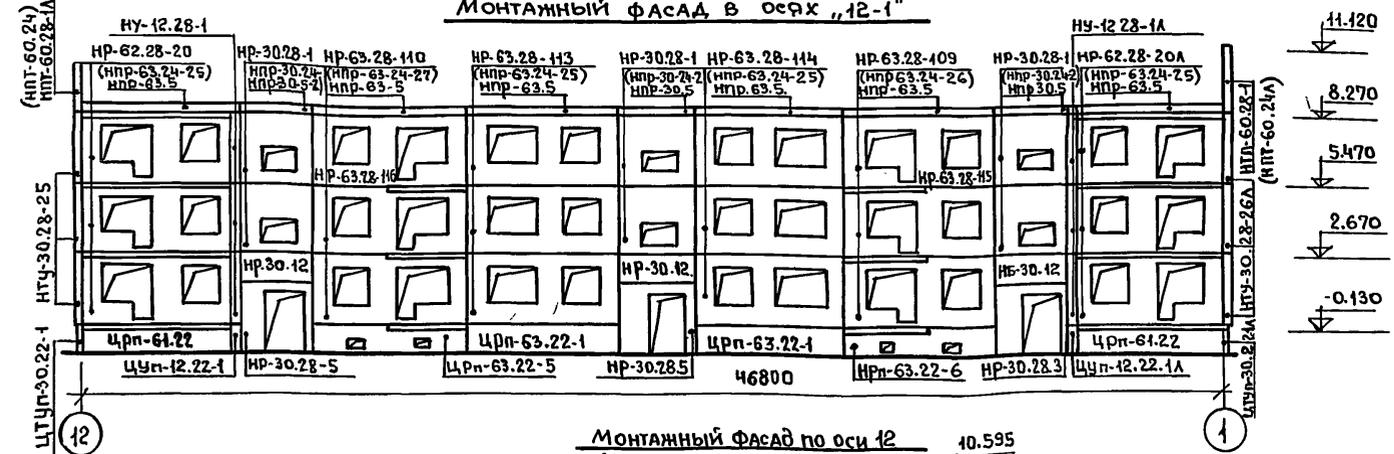

Монтажный фасад в осях "А-А"

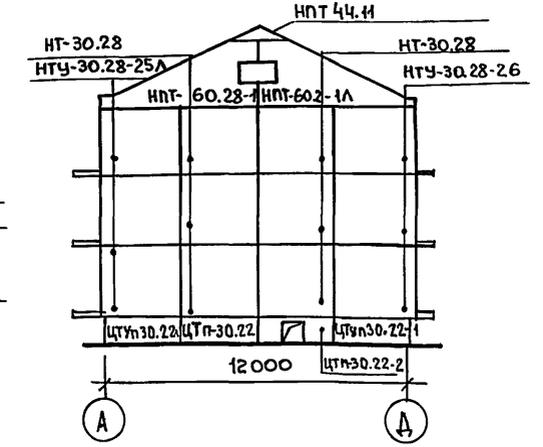

Монтажный фасад по оси 12 (Вариант железобетонной крыши)

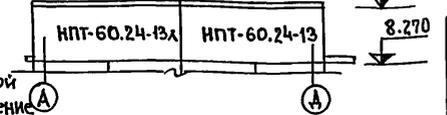

ПРИМЕЧАНИЯ

1. В скобках даны марки parapetных панелей для варианта железобетонной крыши. На монтажном фасаде изображение дано для варианта стропильной крыши.
2. Крепление панелей фронтона НПТ-60.28-1 и НПТ-60.28-1А см. лист 37.

Привязан:

ИНВ. №	
--------	--

Зав. отд.	В. Богородский	Подпись
Н. контр.	Н. Марченко	- -
Гл. архитр.	А. Макаренко	- -
Гл. кон. пр.	Н. Марченко	- -
Рук. Б. раб.	Б. Евдокимов	- -
Рук. Б. кон.	Р. Полищук	- -
Чертеж.	М. Белова	- -

ИИ-135-60/1.2		АС	4.1
Трехэтажный трехсекционный жилой дом на 24 квартиры.		Стадия	Лист
		Р	3
Монтажные фасады в осях "1-12" "12-1" "А-А" "А-А"		КБ по железобетону им. А.А. Якушева Г. Москва	

ЧАСТЬ 1
Т.П. ИИ-135-60/1.2


ИНВ. № подл. Подпись и дата. Взам. инв. №

проект: ИИ 24.2.88/констр. ИИБ

18272-03 4

Т.П. 41-135-60/12 ЧАСТЬ 1

ИНВ.№ ПОДА. ПОДПИСЬ И ДАТА
ВСТАВ. ИНВ. №

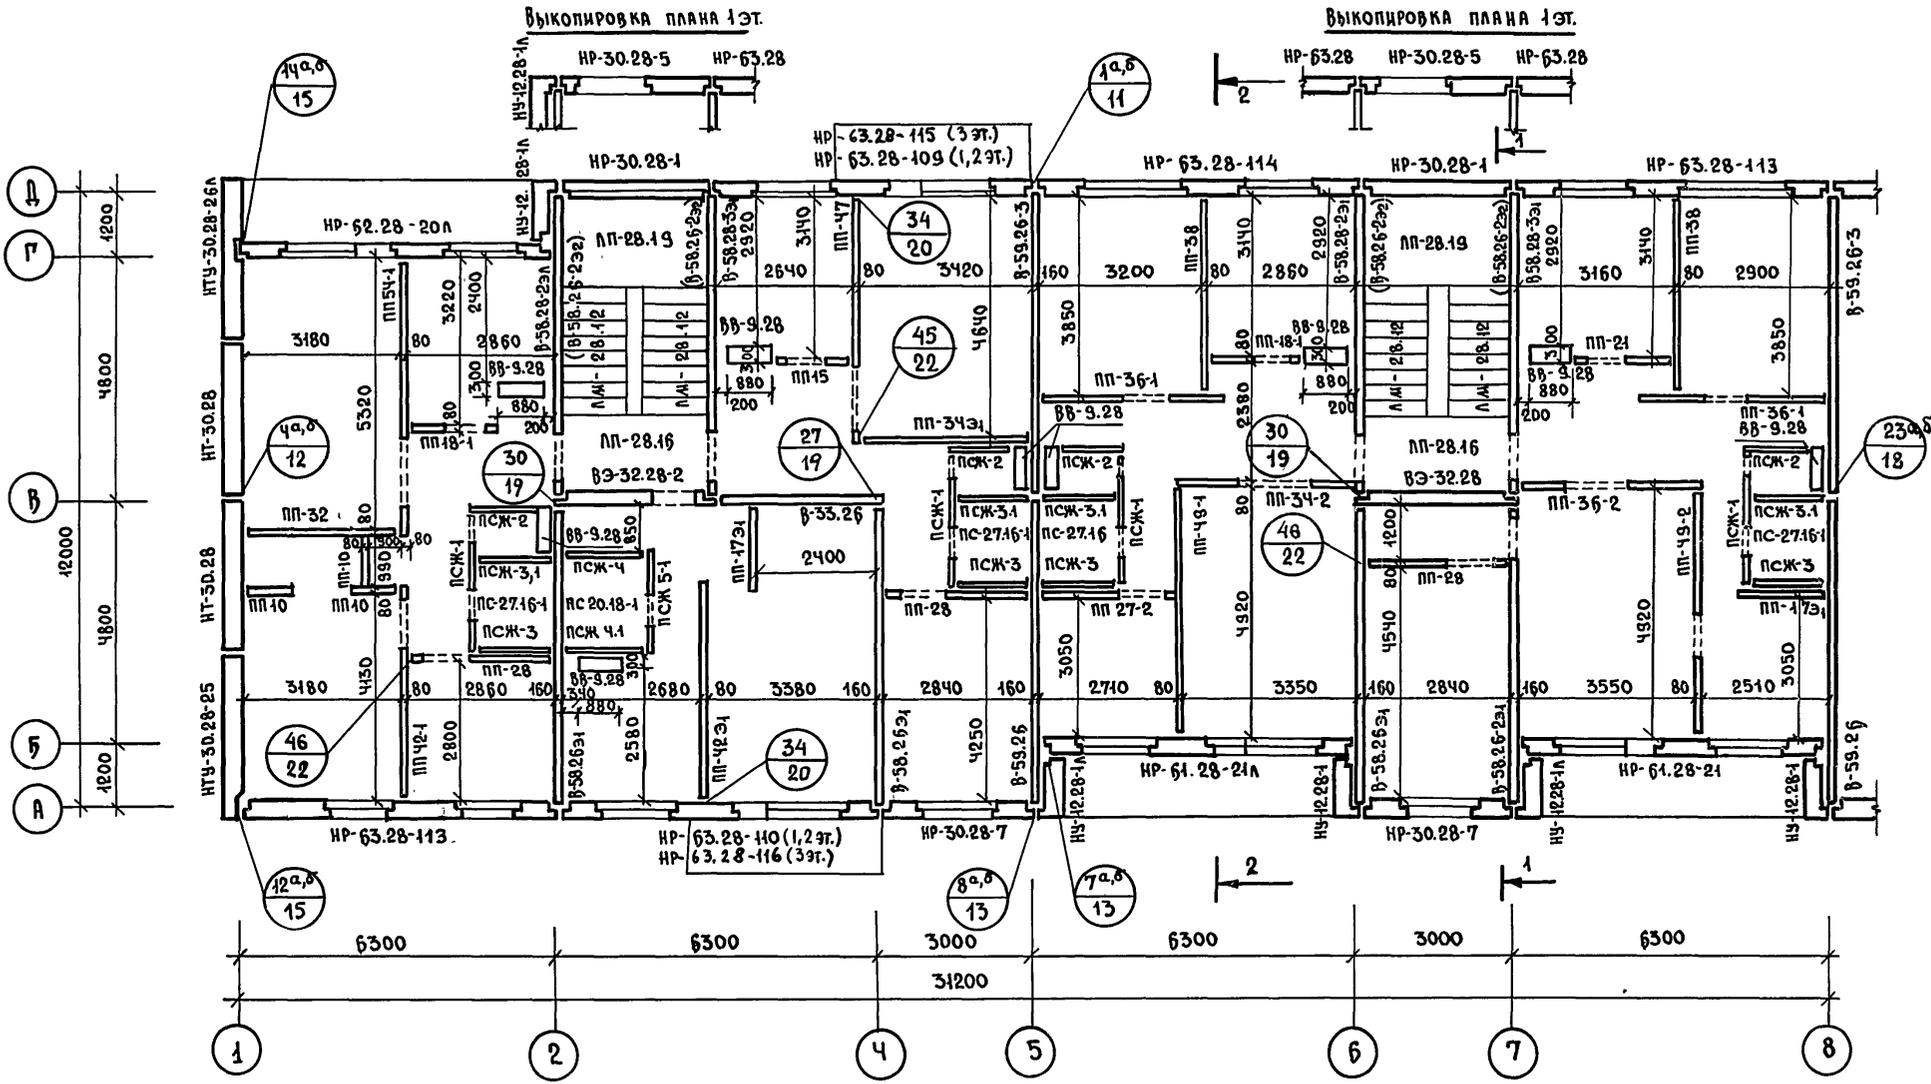


ПРИМЕЧАНИЕ

1. ОБЩИЕ ПРИМЕЧАНИЯ СМОТРИТЕ ЛИСТ 5

ПРИВЯЗАН:		111-135-60/12 АС 4.1	
ЭВ. ОТД.	В. БОГОРОДСКИЙ	ТРЕХЭТАЖНЫЙ ТРЕХСЕКЦИОННЫЙ ЖИЛОЙ ДОМ НА 24 КВАРТИРЫ	
И. КОНТР.	Н. МАРЧЕНКОВ	СТADIЯ	ЛИСТ
ГЛ. АРХ. ПР.	Л. МАКАРЕНЯ	Р.	4
ГЛ. КОН. ПР.	Н. МАРЧЕНКОВ	ЛИСТОВ	
РУК. БР. АРХ.	В. ЕВДОКИМОВ	МОНТАЖНЫЙ ПЛАН ТИПОВОГО ЭТАЖА В ОСЯХ "1-8"	
РУК. БР. КОН.	Р. ПОЛИЩУК	КБ ПО ЖЕЛЕЗОБЕТОНУ ИМ. Д.А. ЯКУШЕВА Г. МОСКВА	
ИНВ. №	ЧЕРТЕЖ. А. БЕЛОВА		

ВЫКОПИРОВКА ПЛАНА 1ЭТ.

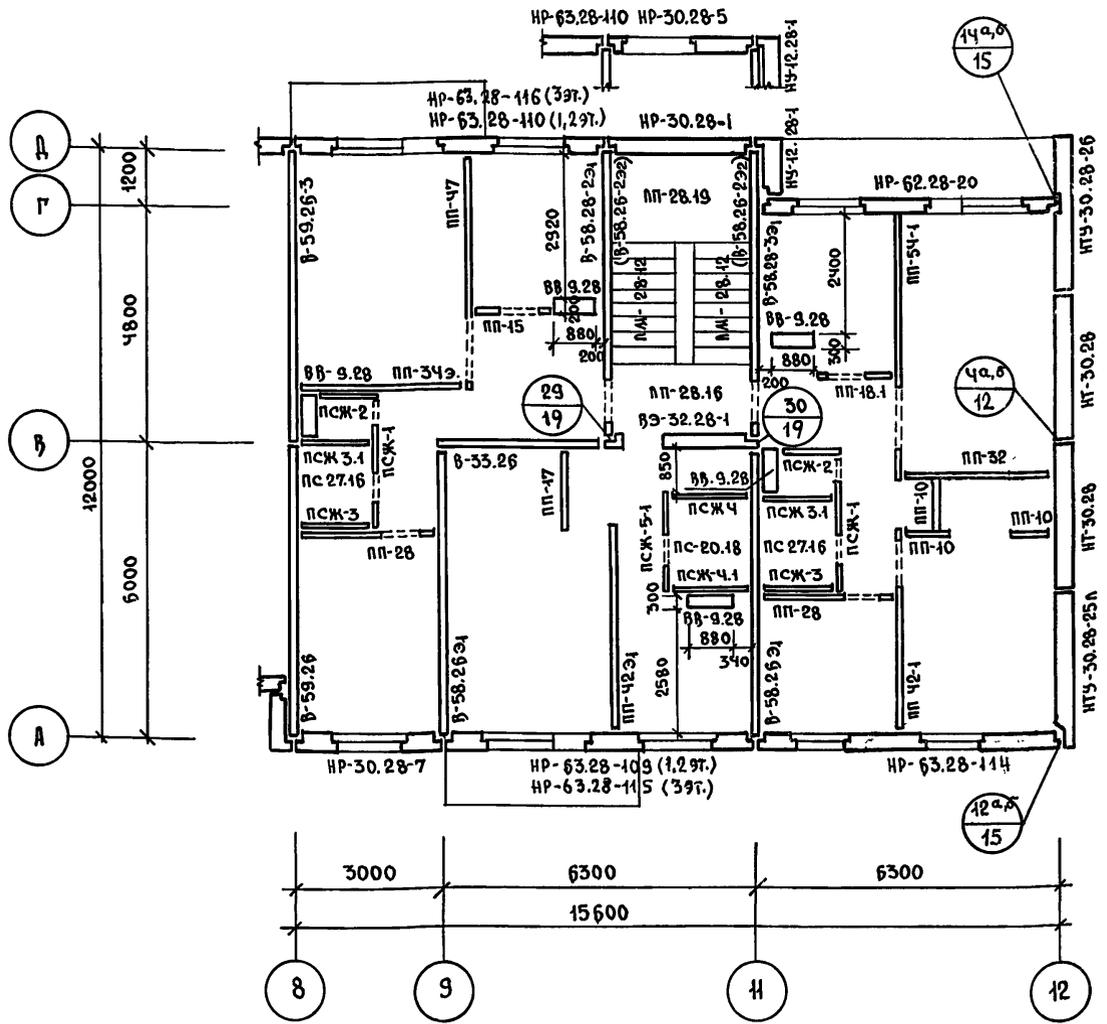

ТЕХНИКО-ЭКОНОМИЧЕСКИЕ ПОКАЗАТЕЛИ ПО ДОМУ

ЖИЛАЯ ПЛОЩАДЬ	—	777.75 м²
ОБЩАЯ ПЛОЩАДЬ	—	1305.99 м²
ПРИВЕДЕННАЯ ОБЩАЯ ПЛОЩАДЬ	—	1360.41 м²
ПЛОЩАДЬ ЗАСТРОЙКИ	—	630.00 м²
СТРОИТЕЛЬНЫЙ ОБЪЕМ ЗДАНИЯ	—	5433.00 м³
ОБЪЕМ ПОДЗЕМНОЙ ЧАСТИ	—	397.00 м³
K1	=	0.60
K2	=	8.04

Т.П. 111-135-60/2 ЧАСТЬ 1


ПРИМЕЧАНИЯ:

- РАЗРЕЗЫ 1-1 и 2-2 ДАНЫ НА ЛИСТЕ 10.
- УЗЛЫ ДАНЫ В ЧАСТИ 9 РАЗДЕЛА 9.1-80.
- ПРИ ВАРИАНТЕ ПРИМЕНЕНИЯ САМКАБИН СМОТРИ ЛИСТ 22.
- МАРКИ ПАНЕЛЕЙ В-58.26-232, СТОЯЩИЕ В СКОБКАХ, УСТАНАВЛИВАЮТСЯ НА 3 ЭТАЖЕ ВМЕСТО В-58.28-231 и В-58.28-331

ИНВ. ПОРЯДОК ПОДПИСЬ И ДАТА ВЗЛОМ. ИНВ. №


ПРИВЯЗАН:		111-135-60/2 АС Ч.1	
ЗАВ. ОТА.	В. БОГОРОДСКИЙ		
Н. КОНТР.	Н. МАРЧЕНКОВ		
ГЛ. АРХ. ПР.	Л. МАКАРЕЦА		
ГЛ. КОН. ПР.	Н. МАРЧЕНКОВ		
РУК. БР. АРХ.	В. ЕВДОКИМОВ		
РУК. БР. КОН.	Р. ПОЛИЩУК		
ЧЕРТЕЖ	А. БЕЛОВА		
		ТРЕХЭТАЖНЫЙ ТРЕХСЕКЦИОННЫЙ ЖИЛОЙ ДОМ НА 24 КВАРТИРЫ	СТАДИЯ П Р
		МОНТАЖНЫЙ ПЛАН ТИПОВОГО ЭТАЖА В ОСЯХ "8-12". ПОКАЗАТЕЛИ ПО ДОМУ.	ЛИСТ 5
		КБ ПО ЖЕЛЕЗОБЕТОНУ И.М. В.А. ЯКУШЕВА Г.МОСКВА	

МОНТАЖНЫЙ ПЛАН ПЕРЕКРЫТИЯ ТИПОВОГО ЭТАЖА (ВАРИАНТ 1)

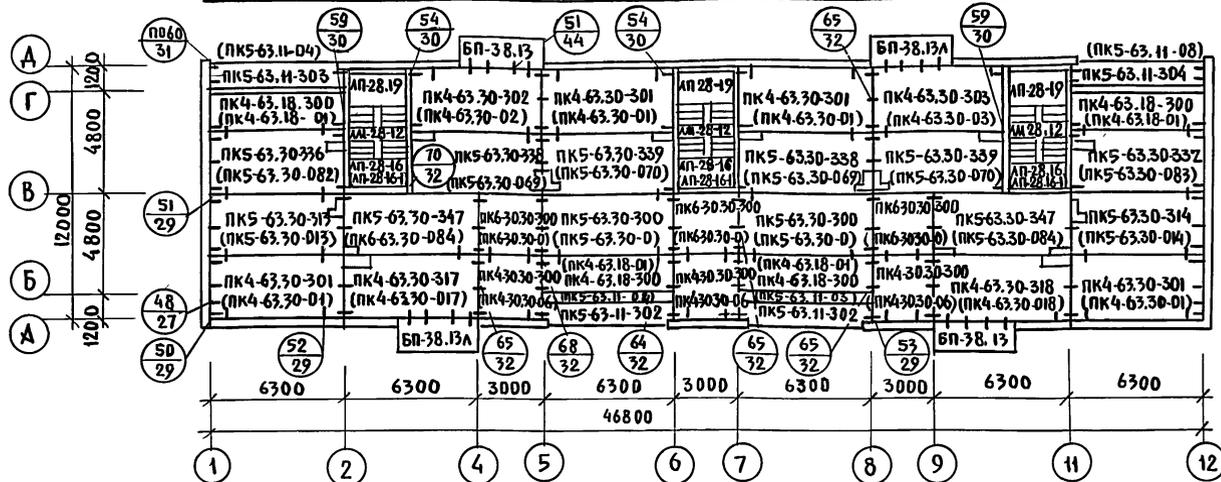

ПРИМЕЧАНИЯ:

1. ЗАДЕЛКУ ШВОВ МЕЖДУ ПАНЕЛЯМИ ПЕРЕКРЫТИЯ ПОСЛЕ ИХ МОНТАЖА ПРОИЗВОДИТЬ ЦЕМЕНТНЫМ РАСТВОРОМ МАРКИ «100».
2. ТОРЦЫ ПУСТОТ ПАНЕЛЕЙ ПЕРЕКРЫТИЯ ДОЛЖНЫ БЫТЬ ЗАДЕЛАНЫ В ЗАВОДСКИХ УСЛОВИЯХ БЕТОНОМ МАРКИ «300» НА ГЛУБИНУ 150 мм.
3. В КРУГЛЫХ СКОБКАХ - ВАРИАНТ АКУСТИЧЕСКИ ОДНОРОДНЫЕ ПАНТИ ПЕРЕКРЫТИЯ ШИРИНОЙ 2980 мм.
4. МАРКИ ЛЕСТНИЧНЫХ ПЛОЩАДОК (ЛП-28.16-1) ПРОСТАВЛЕННЫЕ В СКОБКАХ, УСТАНОВЛИВАЮТСЯ НА 3 ЭТАЖЕ.
5. В ПАНТЕ ПД-1 ПРЕДУСМОТРЕТЬ ДОПОЛНИТЕЛЬНО ОТВЕРСТИЯ Ø50 ДЛЯ ОТОПЛЕНИЯ И 180×500 ДЛЯ ЭЛЕКТРОПРОВОДКИ.

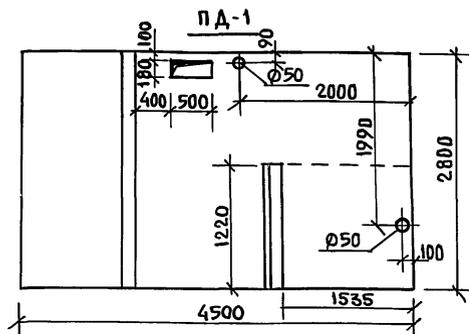

ПРИВЯЗАН:

ЗАВ. ОТД.	В. БОГОРОДСКИЙ
Н. КОНТР.	Н. МАРЧЕНКОВ
ГЛА. АРХ.	П. А. МАКАРЕНЯ
ТА. КОМ. ПР.	Н. МАРЧЕНКОВ
РУК. БР. АРХ.	В. В. ДОКИМОВ
РУК. БР. КОН.	Р. ПОЛИЩУК
ИНВ. №	ЧЕРТЕЖИ
	М. БЕЛОВА


111 - 135 - 60 / 1.2

АС 4.1


ТРЕХЭТАЖНЫЙ ТРЕХСЕКЦИОННЫЙ ЖИЛОЙ ДОМ НА 24 КВАРТИРЫ	СТАНЦИЯ	Лист	Листов
	Р	6	
МОНТАЖНЫЙ ПЛАН ПЕРЕКРЫТИЯ ТИПОВОГО ЭТАЖА. ВАРИАНТ 1 ТАМБУРНАЯ ПАНТА ПД-1		по ЖЕЛЕЗОБЕТОНУ ИМ. А. А. ЯКУШЕВА Г. МОСКВА	

18272-03 7

МОНТАЖНЫЙ ПЛАН ПЕРЕКРЫТИЯ ТИПОВОГО ЭТАЖА ВАРИАНТ 2

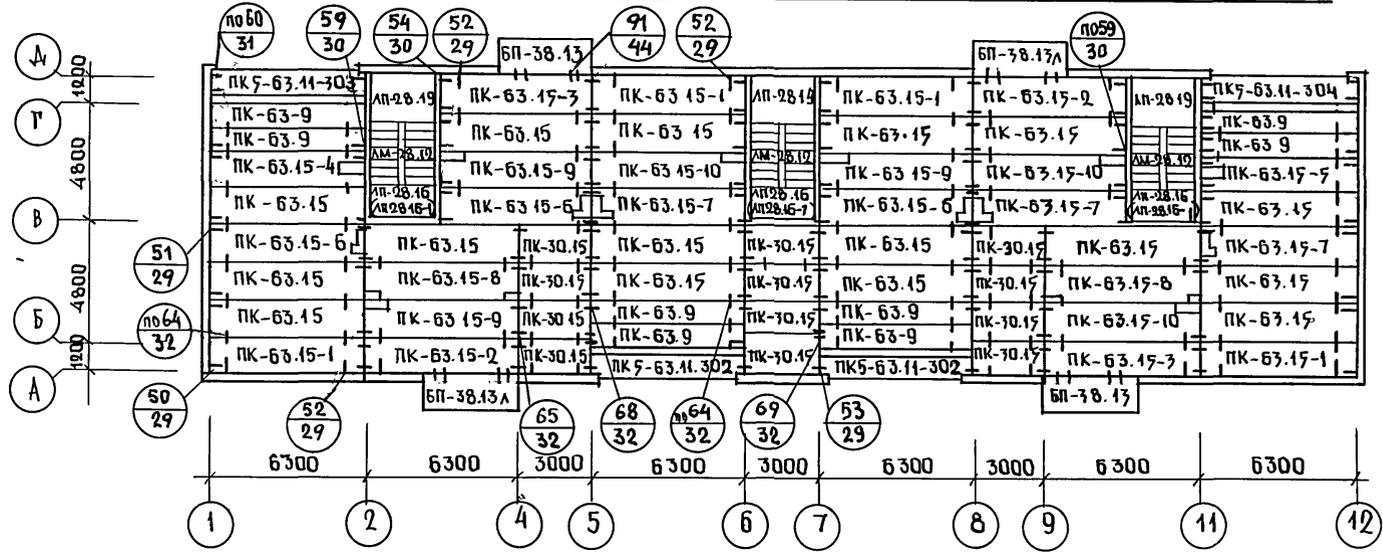

РАЗРЕЗ I-I

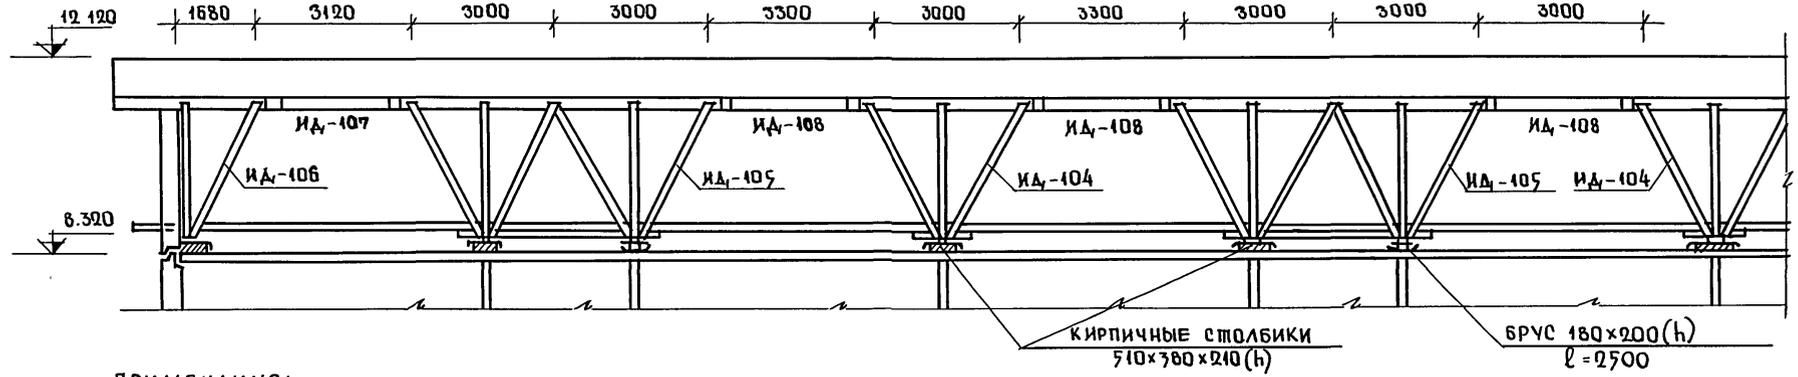

ПРИМЕЧАНИЯ:


- Общие примечания смотрите лист Б.
- Расположение разреза I-I дано на листе А1.

ЧАСТЬ 1
Т.п. 111-135-60/2

ИД. № ПОДЛ. ПОДПИСЬ И ДАТА ВЗАМ. ИД. №

ИНВ. №		ПРИВЯЗКА:		111-135-60/2		АС 4.1	
ЗАВ. ОПА.	В БОГОРОДСКИИ	И. КОМПР.	Н. МАРЧЕНКОВ	ТРЕХЭТАЖНЫЙ ТРЕХСЕКЦИОННЫЙ ЖИЛОЙ ДОМ НА 24 КВАРТИРЫ	СТADIЯ	ЛИСТ	ЛИСТОВ
ГЛ. АРХ. ПР.	А. МАКАРЕНЯ	ГЛ. КОН. ПР.	Н. МАРЧЕНКОВ		Р.	7	
РУК. БР. АРХ.	В. ЕВДОКИМОВ	РУК. БР. КОН.	ПОЛИЩУК		КБ ПОЖЕЛЕЗОБЕТОНУ ИМ. А.А. ЯКУШЕВА Г. МОСКВА		
ЧЕРТЕЖ.	М. БЕЛОВА						

МОНТАЖНЫЙ ПЛАН ПЕРЕКРЫТИЯ НАД 3 ЭТАЖОМ. ВАРИАНТ 2

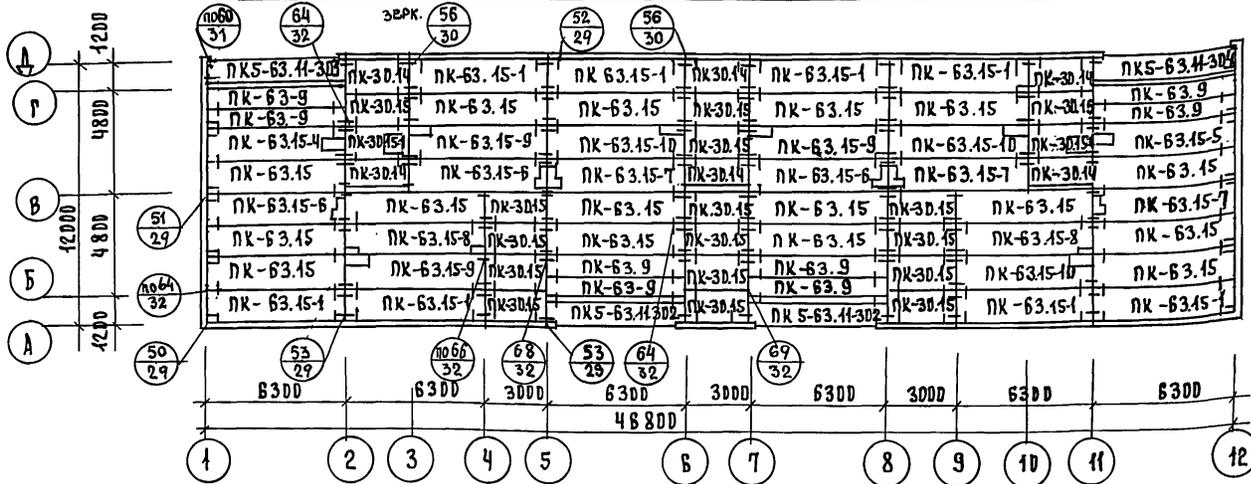

ПРИМЕЧАНИЯ:

1. ВАРИАНТ 2 - ПЛИТЫ ПЕРЕКРЫТИЯ ШИРИНОЙ 1490 ММ.
2. ДРУГИЕ ПРИМЕЧАНИЯ СМОТРЕТЬ ЛИСТ Б.


Т.п. 111-135-60 / 12 ЧАСТЬ 1.

ИНВ. № ПОДА ИЛИ ПОДАЧА ВЗЛОМ. ИНВ. №


		111-135-60 / 12 АС Ч.1			
ПРИВЯЗАН:		ЗАВ. ОТА. В. БОГОРОДКИН	СТАДИЯ	ЛИСТ	ЛИСТОВ
		Н. КОНТР. Н. МАРЧЕНКО	р	9	
		ГЛА. АРХ. ПР. А. МАКАРЕВА	ТРЕХЭТАЖНЫЙ ТРЕХСЕКЦИОННЫЙ ЖИЛОЙ ДОМ НА 24 КВАРТИРЫ		
		ГЛА. КДН. ПР. Н. МАРЧЕНКО	МОНТАЖНЫЙ ПЛАН ПЕРЕКРЫТИЯ НАД 3 ЭТАЖОМ. ВАРИАНТ 2.		
ИНВ. №		РУК. БР. АРХ. В. ЕВДУКИНОВА	КБ ПО ЖЕЛЕЗОБЕТОНУ ИМ. А. А. ЯКОВЛЕВА Г. МОСКВА		
		РУК. БР. КДН. Р. ПОЛИЩУК			
		ЧЕРТЕЖ. М. БЕЛОВА			

18272-03 10

РАЗРЕЗ 2-2

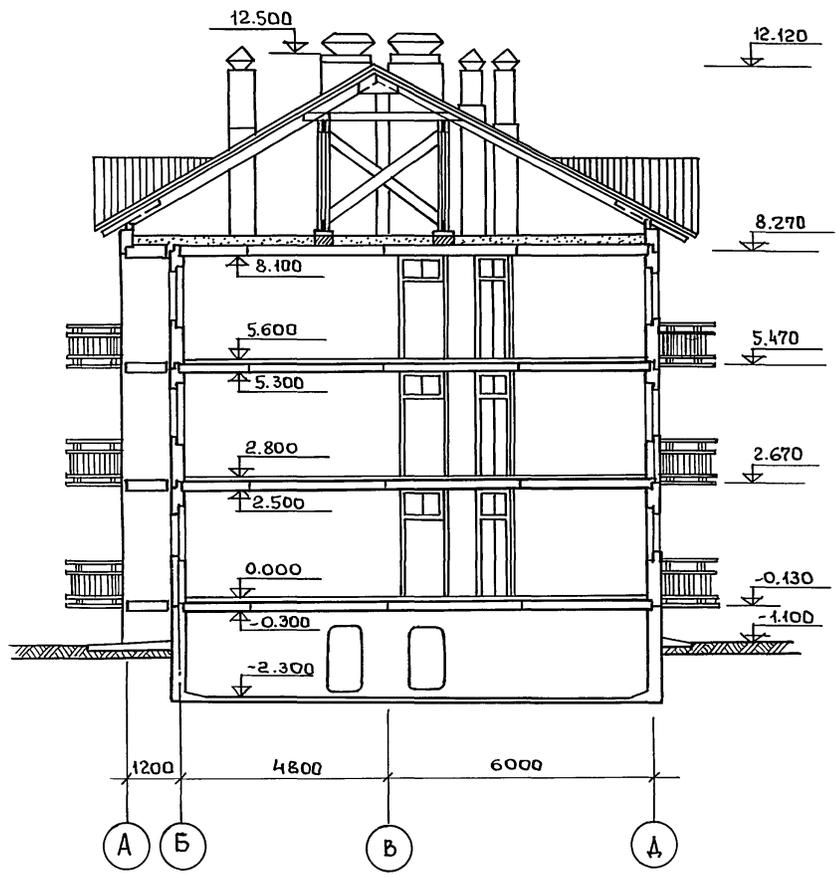

РАЗРЕЗ 1-1

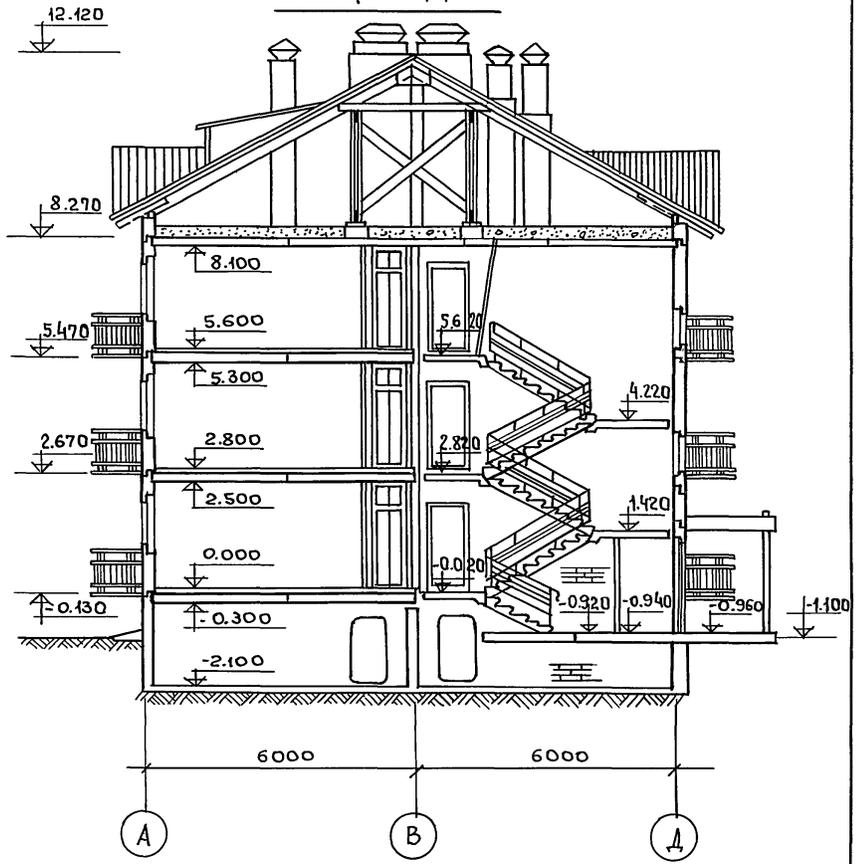

ЧАСТЬ 1
Т. П. 114-135-60/12

ИНВ. № ПОДЛ. Подпись и дата. ВЗАМ. ИНВ. №


		114-135-60/12		АС 4.1	
Зав. отд. В. Богородский		Подпись		Трехэтажный трехсекционный жилой дом на 24 квартиры.	
Н. контр. А. Макареня		-и-			
Гл. арх. пр. А. Макареня		-и-			
Гл. кон. пр. Н. Марченков		-и-			
Рук. бригады В. Евдокимов		-и-			
Рук. бригады Р. Полищук		-и-		Разрез 1-1; Разрез 2-2.	
Чертеж. М. Белова		-и-			
ИНВ. №				КБ по железобетону им. А. А. ЯКУШЕВА г. МОСКВА	

проб: *Гуфал 24.2.88г Кошар-Шиб*

18272-03 11

ЧАСТЬ I

Т.п. 111-135-60/12

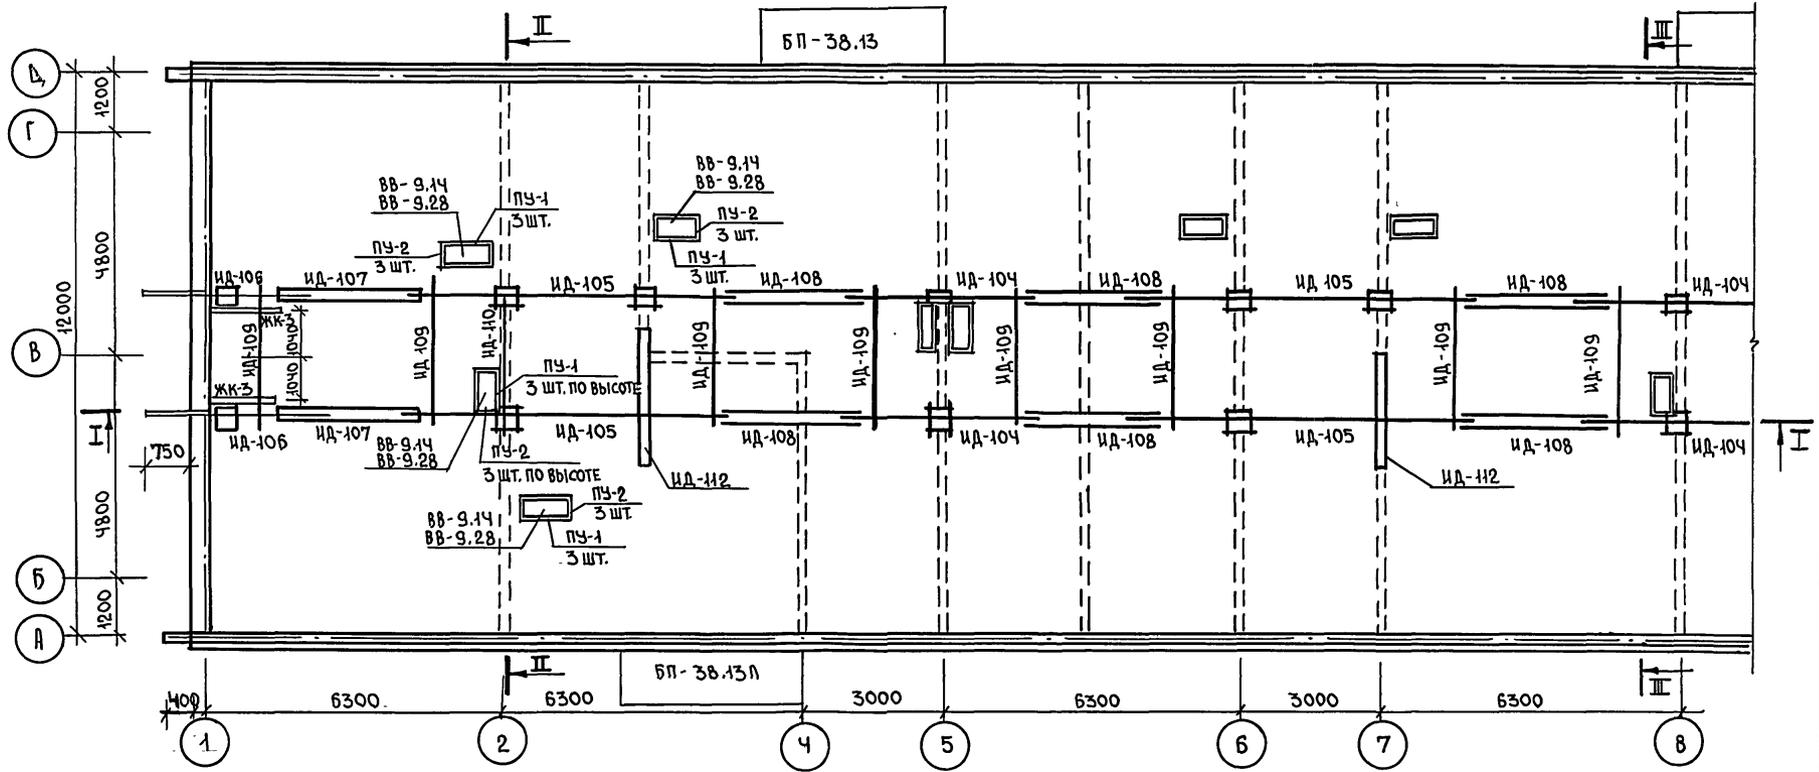

ПРИМЕЧАНИЯ

1. РАЗРЕЗ I-I СМОТРИТЕ ЛИСТ 7.
2. РАЗРЕЗЫ II-II; III-III СМОТРИТЕ ЛИСТЫ 16; 18.
3. КРЕПЛЕНИЕ ФРОНТОНА К ЭЛЕМЕНТУ ЖК-3 СМ. ЛИСТ 37.

ИНВ. № ПОЯС. ПОДПИСЬ И ДАТА. ВЗАМ. ИНВ. №


		111-135-60/12		АС	Ч.1
ЗАВ. ОТД.		В. Богородский			
Н. КОНТ.		Н. Марченков			
ГЛ. АРХ. ПР.		П. М. ЯКАРЕЦЯ		ТРЕХЭТАЖНЫЙ ТРЕХСЕКЦИОННЫЙ ЖИЛОЙ ДОМ НА 24 КВАРТИРЫ	
ГЛ. КОН. ПР.		Н. Марченков		СТАДИЯ	ЛИСТ
РУК. БР. АРХ.		В. Евдокимов		Р	И
РУК. БР. КОН.		Р. Полищук		ПЛАН РАСКЛАДКИ ПОДСТРОПИЛЬНЫХ ФЕРМ.	
ЧЕРТЕЖ.		М. БЕЛОВА		КБ ПО ЖЕЛЕЗОБЕТОНУ ИМ. А.А. ЯКУШЕВА Г. МОСКВА	
ИНВ. №					

СПЕЦИФИКАЦИЯ ДЕРЕВЯННЫХ ЭЛЕМЕНТОВ

№№ п/п	НАИМЕНОВАНИЕ	МАРКА	СЕЧЕНИЕ б х в	ДЛИНА мм	КОЛ. ШТ.	ОБЪЕМ МАРКИ	ВСЕГО
1	СТРОПИЛЬНАЯ ФЕРМА	ИД-104	—	—	4	0.196	0.784
2	СТРОПИЛЬНАЯ ФЕРМА	ИД-105	—	—	6	0.399	2.394
3	СТРОПИЛЬНАЯ ФЕРМА	ИД-106	—	—	4	0.169	0.676
4	ПРОГОН	ИД-107	50x200	2720	8	0.029	0.218
5	ПРОГОН	ИД-108	50x200	2900	16	0.029	0.466
6	РАСПОРКА	ИД-109	50x150	3000	12	0.0225	0.270
7	РАСКОСЫ	ИД-110	50x150	3500	4	0.0262	0.1048
8	НАКЛАДКА	ИД-111	40x180	500	35	0.0036	0.126
9	БРУС	ИД-112	180x200	2500	3	0.090	0.27
10	ПРОКЛАДКА	ИД-113	40x180	380	20	0.0027	0.054
11	ЩИТ СТРОПИЛЬНЫЙ	ИД-114	—	—	60	0.376	22.56
12	ЩИТ СТРОПИЛЬНЫЙ	ИД-115	—	—	2	0.44	0.88
13	ЩИТ СТРОПИЛЬНЫЙ	ИД-116	—	—	2	0.45	0.90
14	ЩИТ КАРНИЗНЫЙ	ИД-119	—	—	100	0.0078	0.78
15	ЩИТ ТОРЦОВЫЙ	ИД-120	—	—	2	0.0176	0.0705
16	ЩИТ ТОРЦОВЫЙ	ИД-120-1	—	—	2	0.0188	0.0752
17	ЩИТ ТОРЦОВЫЙ	ИД-120-2	—	—	2	0.019	0.076
18	ЩИТ ТОРЦОВЫЙ	ИД-121	—	—	2	0.073	0.146
19	ЩИТ ФРОНТОННЫЙ	ИД-122	—	—	4	0.104	0.416
20	КОБЫЛКА	ИД-123	50x160	1200	102	0.0096	0.98
21	СЛУХОВОЕ ОКНО	ИД-124	—	—	1	0.173	0.193
22	МАУЭРЛАТ	ИД-125	150x150	48450	2	1.09	2.18
23	КОНЬКОВЫЙ БРУС	ИД-126	60x150	49350	1	0.444	0.444
24	БРУС	—	150x50	49350	2	0.37	0.74
25	ДРЕВЕСИНА НА ОБРЕШЕТКУ	—	100x16	793200	—	—	1.27
26	ДРЕВЕСИНА НА ОБРЕШЕТКУ	—	40x50	109500	—	—	0.219
27	ДРЕВЕСИНА НА ОБРЕШЕТКУ	—	40x32	278100	—	—	0.356
28	БРУС	—	50x160	45696	—	—	0.376
29	ПРОКЛАДКА	—	50x100	700	8	0.0035	0.028
30	ДОСКА ФРОНТОНА	ИД-130	50x160	2400	8	0.0192	0.154
31	ДРЕВЕСИНА НА ЗАДЕЛКУ	—	50x150	—	—	0.05	0.05
32	ЛОЖНЫЕ КОБЫЛКИ	—	50x160	22820	—	—	0.1825

ЧАСТЬ 1
Т.п. 111-135-60/2

ИНВ. № ПОД. ПОДПИСЬ И ДАТА
Ф.И.О. И.В.Н.В. №

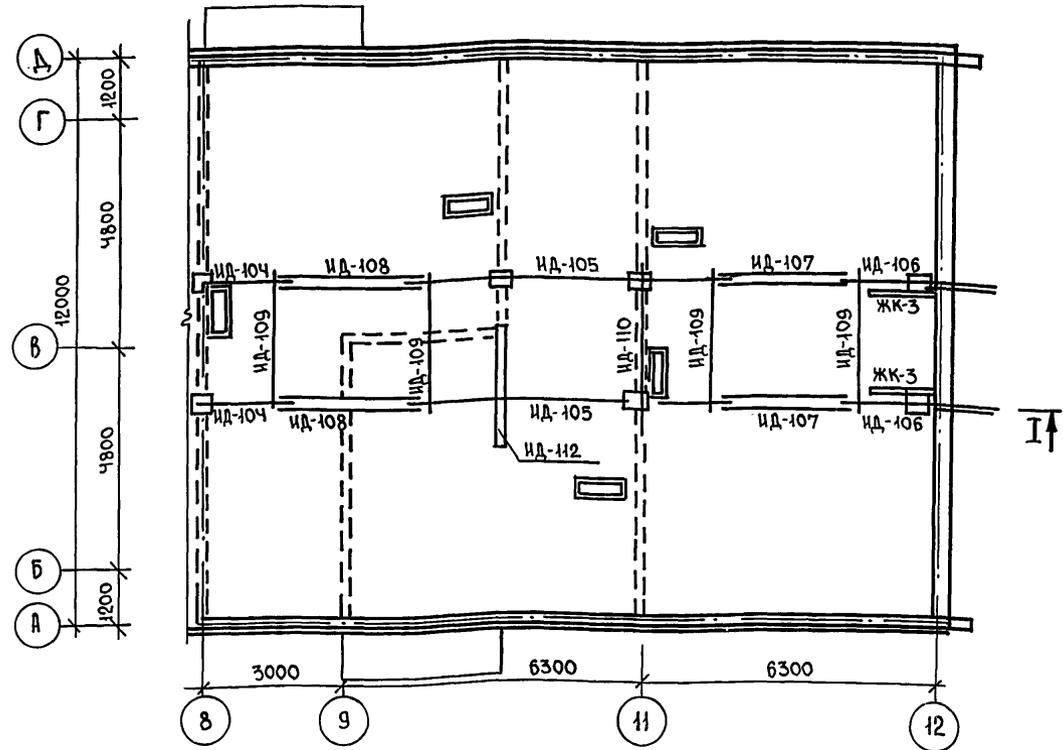


ПРИМЕЧАНИЕ:
1. РАЗРЕЗ I-I СМОТРИТЕ ЛИСТ 8.

ИНВ. №		111-135-60/2		АС 4.1	
ПРИВЯЗАН:		ЗАВ. ОТА. В. БОГОРОДСКИЙ		ТРЕХЭТАЖНЫЙ ТРЕХСЕКЦИОННЫЙ	
		И. КОНТР. И. МАРЧЕНКОВ		ЖИЛОЙ ДОМ НА 24 КВАРТИРЫ	
		ГЛ. АРХ. ПР. А. МАКАРЕНА		СТАДИЯ	
		П. КОН. ПР. И. МАРЧЕНКОВ		Р	
		РУК. БР. АРХ. В. ЕВДОКИМОВ		ЛИСТ	
		РУК. БР. КОН. Р. ПОЛИЩУК		12	
		ЧЕРТЕЖ. М. БЕЛОВА		ЛИСТОВ	
				КБ	
				ПО ЖЕЛЕЗОБЕТОНУ	
				ИМ. А.А. ЯКУШЕВА	
				Г. МОСКВА	

Т.п. 111-135-60/12 Ч АСТЬ 1

ИНВ.№ ПОДА ПЛАНИР. И ДАТА ВЗАИМН.У

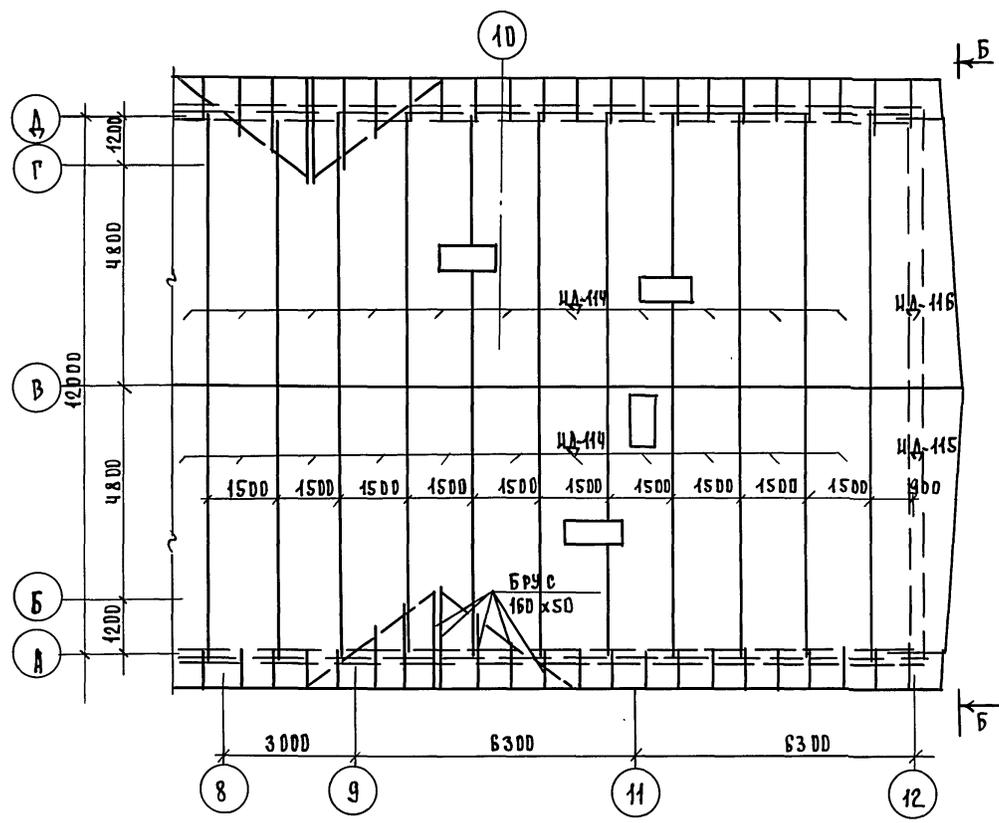


П Р И М Е Ч А Н И Я.

1. Конструкция чердачной крыши состоит из дощатых стропильных щитов.
2. Стропила покрыть огнезащитным составом за 2 раза. Элементы, соприкасающиеся с бетоном, антисептировать и изолировать прокладкой из слоя рубероида.
3. Влажность древесины должна быть не более 25%.
4. Все стропильные щиты крепятся к мауэрлату и соединяются между собой затяжками.
5. Мауэрлат укладывается по продольным стенам здания с прокладкой толя и крепится болтами к уголку, который заанкерен в швы наружных стеновых панелей.
6. Отверстия в щитах для пропуска вентиляционных блоков вырезать по месту.
7. Сечение стропила принято для снеговой нагрузки 200 кг/м².


		111-135-60/12		АС 4.1	
П Р И В Я З А Н:		ЗАВ. ОТДЕЛ В. БОГОРАДСКИЙ			
		Н. КОНТР. Н. МАРЧЕНКО		ТРЕХЭТАЖНЫЙ ТРЕХСЕКЦИОНН. ЖИЛОЙ ДОМ НА 24 КВАРТИРЫ	
		ГЛ. АРХ. ОР. А. МАКАРЕНА		ЭТАЖА П. 14	
		ГЛ. КОН. ОР. Н. МАРЧЕНКО		ЛИСТОВ	
		РУК. БР. АРХ. В. ЕВЛАКИМОВ		ПО ЖЕЛЕЗОБЕТОНУ	
		РУК. БР. КОН. Р. ПОЛЫЩУК		И.М.А. ЯКУШЕВА	
ИНВ.№		ЧЕРТЕЖ И. БЕЛОВА		Г. МОСКВА	

18272-03 15

Ч А С Т Ъ 1
Т. П. 111-135-60/2

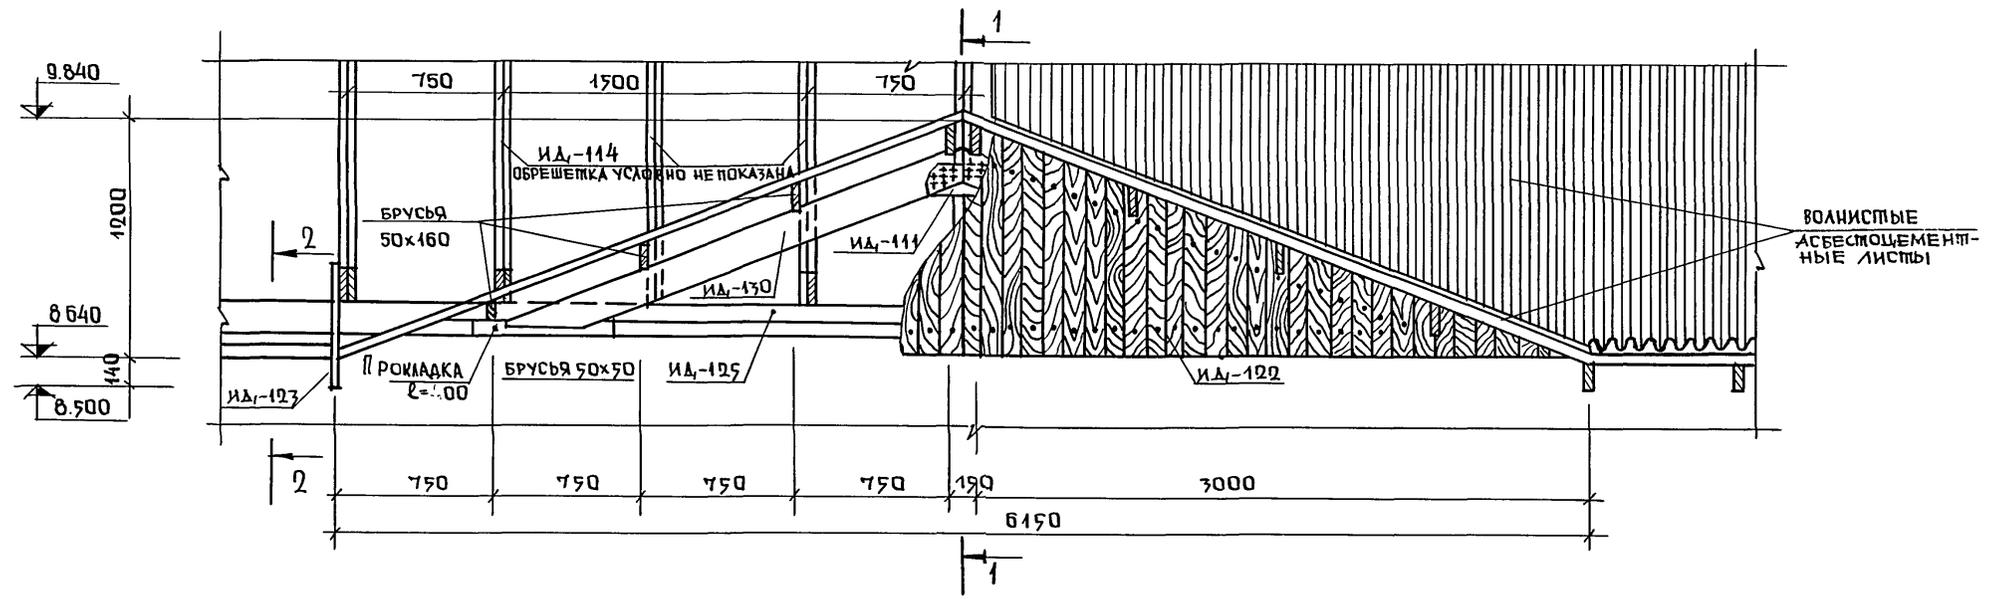

ВОЛНИСТЫЕ АСБЕСТОЦЕМЕНТНЫЕ ЛИСТЫ

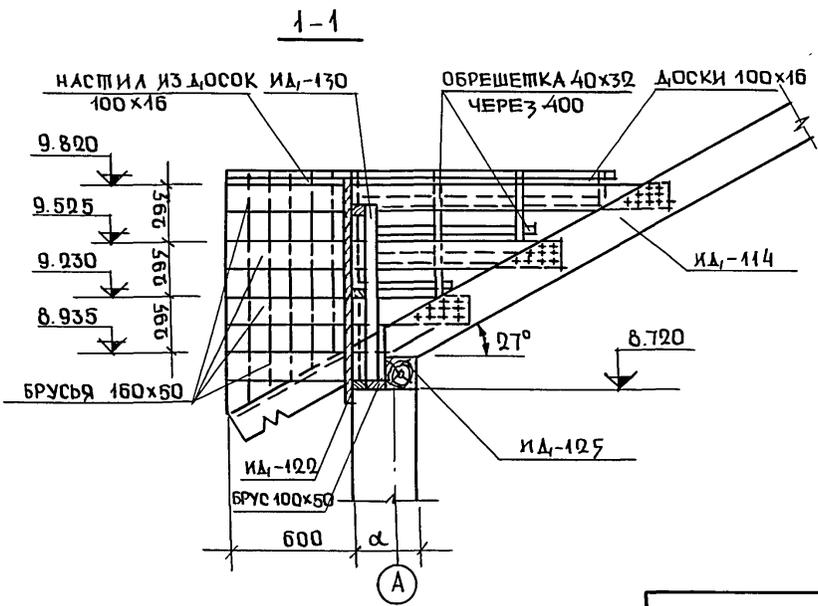



ПРИМЕЧАНИЯ:

1. РАСПОЛОЖЕНИЕ ФРОНТОНА СМОТРИТЕ ЛИСТ 13
2. РАЗРЕЗ 2-2 СМОТРИТЕ ЛИСТ 16.

ИНВ.№ ПОДЛ. ПОДПИСЬ И ДАТА
ИЗСАМ.ИНВ.№

		111-135-60/2		АС	Ч.1
ПРИВЯЗАН		ЗАВ. ОП.Д. В БОГОРОДСКОМ	И. КОНТ.Р. А. МАКАРЕНЯ	ГЛ. АРХ. ПР. А. МАКАРЕНЯ	ГЛ. КОН. ТИР. И. МАРЧЕНКОВ
		РУК. БР. АРХ. В. ЕВДОКИМОВ	РУК. БР. КОН. Р. ПОЛИЩУК	ЧЕРТЕЖ. М. БЕЛОВА	
ИНВ.№		ТРЕХЭТАЖНЫЙ ТРЕХСЕКЦИОННЫЙ ЖИЛОЙ ДОМ НА 24 КВАРТИРЫ		СТАДИЯ	ЛИСТ
		ВИД, НА ФРОНТОН ПО А-А		Р	19
				ПО ЖЕЛЕЗОБЕТОНУ ИМ. А.А. ЯКУШЕВА Г. МОСКВА	

18272-03 16

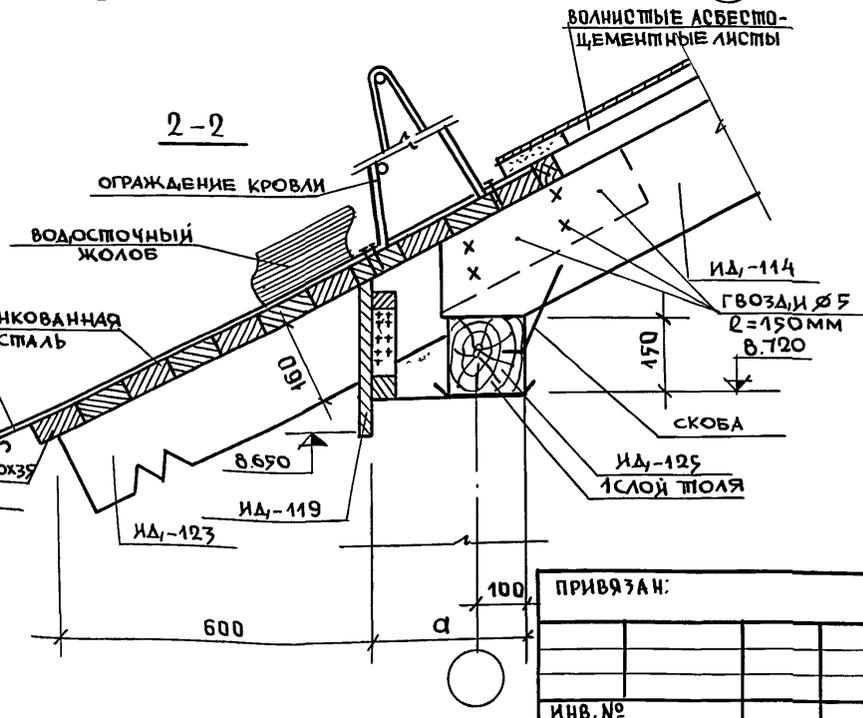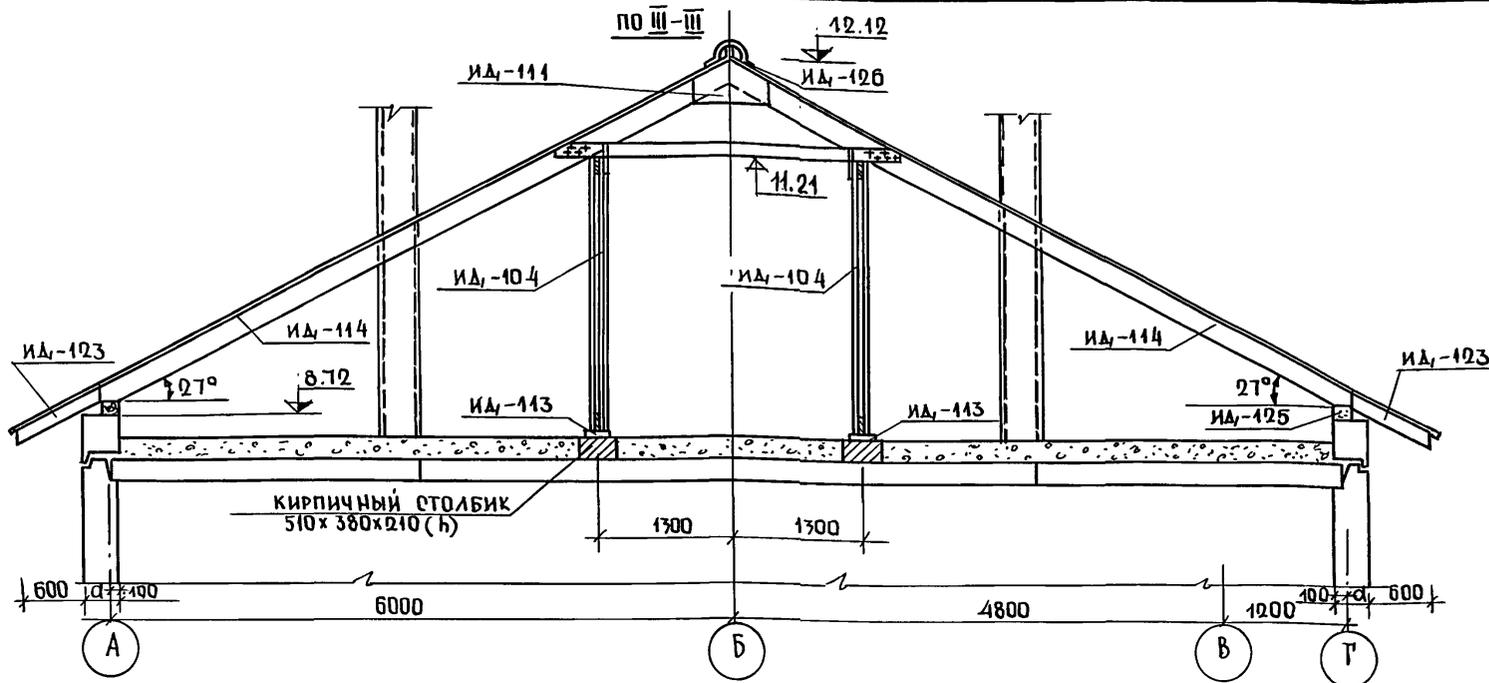

ПРИМЕЧАНИЯ:

1. РАСПОЛОЖЕНИЕ РАЗРЕЗА III-III СМОТРИТЕ ЛИСТ 11.
2. РАСПОЛОЖЕНИЕ РАЗРЕЗА 2-2 СМОТРИТЕ ЛИСТ 15.
3. α - ТОЛЩИНА НАРУЖНОЙ СТЕНЫ ПРИНИМАЕТСЯ В ЗАВИСИМОСТИ ОТ РАСЧЕТНОЙ ТЕМПЕРАТУРЫ НАРУЖНОГО ВОЗДУХА.

Т.П. 111-177-60/2 ЧАСТЬ 1



ИНВ. № ПОДА ПОДПИСЬ И ДАТА ВЗАИМНОВА

ПРИВЯЗАН:					
ИНВ. №					

ЗАВ. ОП. А. В. БОГОРОДСКИЙ		111-135-60/2		АС Ч.1	
БЛ. КОНТР. И. МАРЧЕНКОВ	ГЛАВ. АРХ. ПР. Л. МАКАРЕНЯ	ТРЕХЭТАЖНЫЙ ТРЕХСЕКЦИОННЫЙ ЖИЛОЙ ДОМ НА 24 КВАРТИРЫ		СТАДИЯ	ЛИСТ
ГЛАВ. АРХ. ПР. И. МАРЧЕНКОВ	РУК. БР. АРХ. В. ЕВДОКИМОВ	Р	16		
РУК. БР. ЮН. Р. ПОЛИЩУК	ЧЕРТЕЖ. М. БЕЛОВА	РАЗРЕЗ III-III. РАЗРЕЗ 2-2		ПОЖЕЛЕЗОБЕТОНУ ИМ. А. А. ЯКУШЕВА Г. МОСКВА	

18272-03 17

ЧАСТЬ 1
Т.П. 111-175-60/12

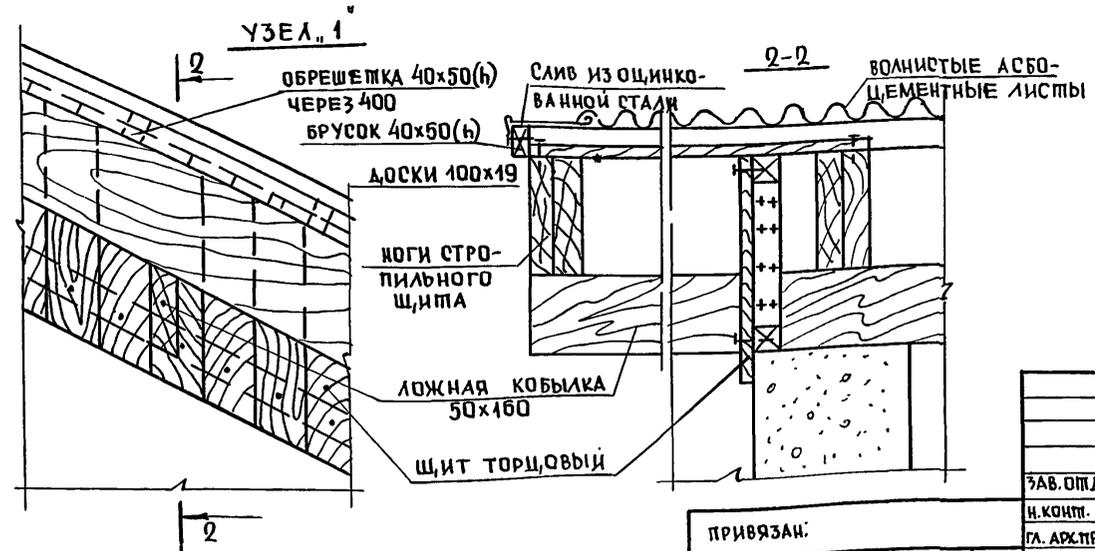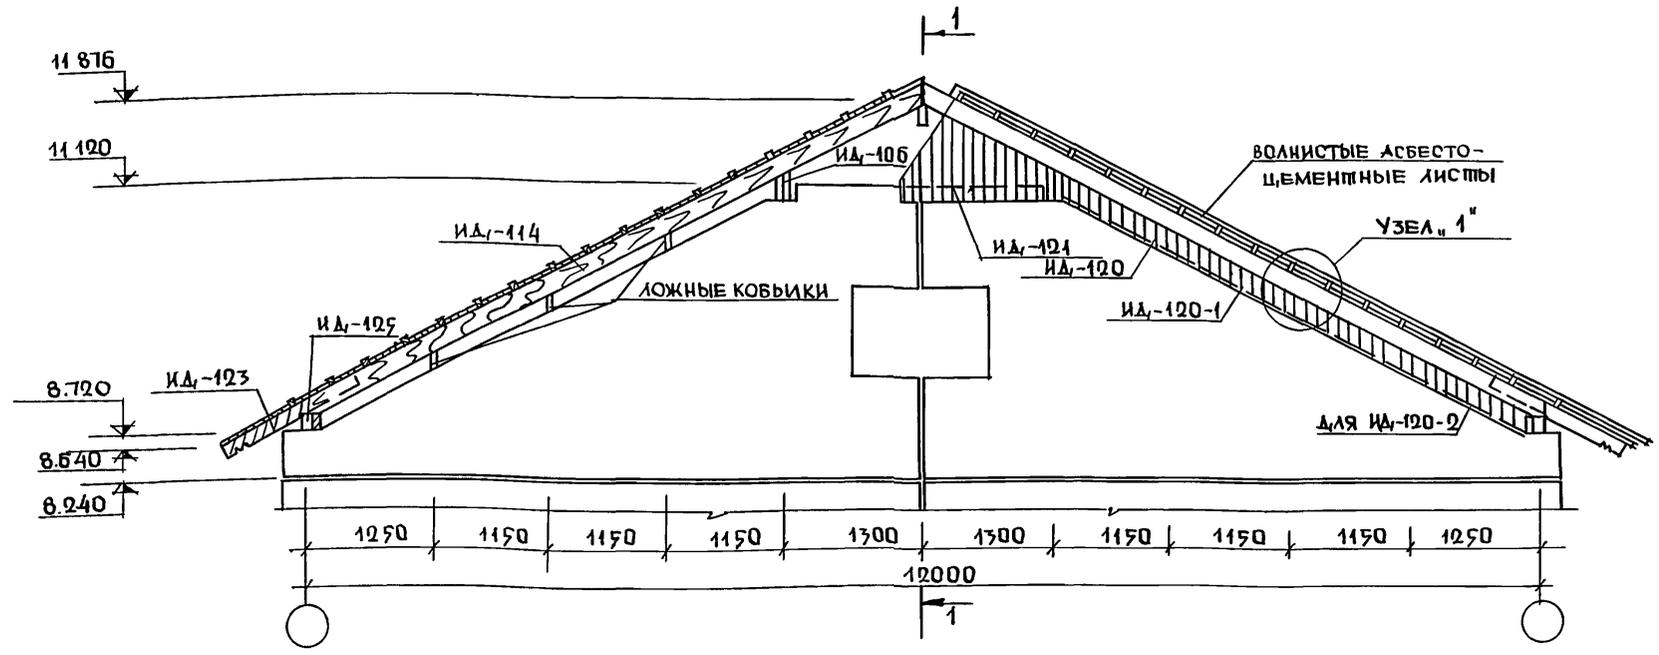

ПРИМЕЧАНИЯ:
1. РАСПОЛОЖЕНИЕ ФРОНТОНА СМОТРИТЕ ЛИСТ 14
2. РАЗРЕЗ 1-1 СМОТРИТЕ ЛИСТ 18.

ИНВЕНТАРЬ ПОДАТКИ ДАТА ВЗАИМ. ИНВ. №

ПРИВЯЗАН:					
ИНВ. №					



111-175-60/12		АС	4.1
ЗАВ. ОПД.	В. БОГОРОДСКИЙ		
И. КОМП.	Л. МАКАРЕНЯ		
ГЛ. АРХ. ПР.	Л. МАКАРЕНЯ		
ГЛ. КОН. ПР.	Н. МАРЧЕНКОВ		
РУК. БР. АРХ.	В. ЕВДОКИМОВ		
РУК. БР. КОН.	Р. ПОЛИЩУК		
ЧЕРТЕЖ.	М. БЕЛОВА		
ТРЕХЭТАЖНЫЙ ТРЕХСЕКЦИОННЫЙ ЖИЛОЙ ДОМ НА 24 КВАРТИРЫ		СТАДИЯ	ЛИСТ
		Р	17
ВИД НА ТОРЦЕВОЙ ФРОНТОН ПО Б-Б		КБ	ПО ЖЕЛЕЗОБЕТОНУ ИМ. А.А. ЯКУШЕВА П. МОСКВА

18272-03 18

часть 1

т. п. 111-135-60/12

ИНВ. № ПОДЛ. ПОДАПСИ И ДАТА ВЗАМ. ИНВ. №

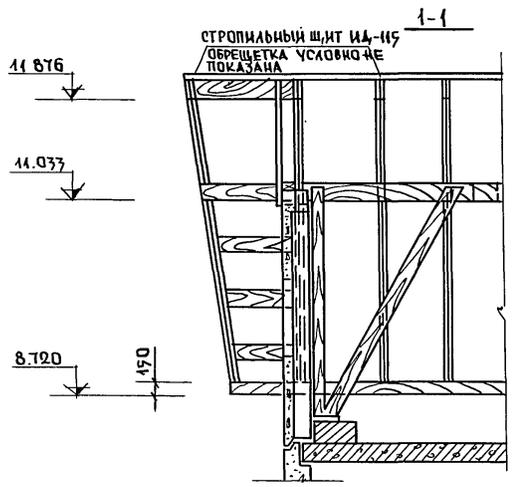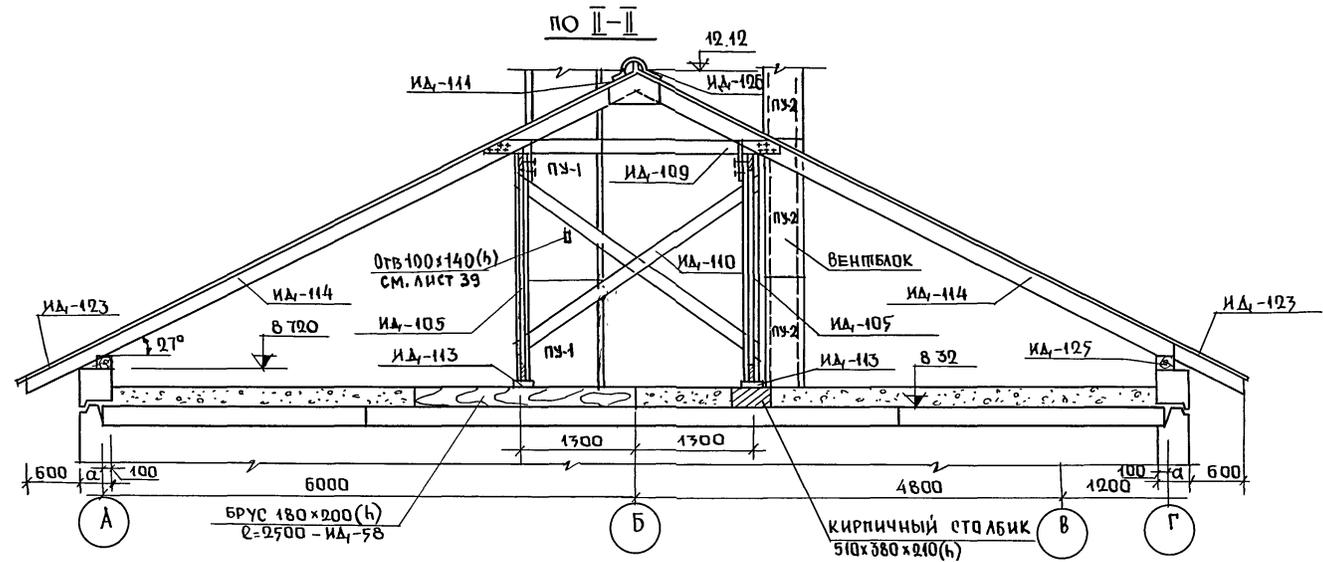


ПРИМЕЧАНИЯ

1. Расположение разреза II-II смотрите лист 11.
2. Расположение разреза 1-1 смотрите лист 17.
3. Толщина наружной стены принимается в зависимости от расчетной температуры наружного воздуха.




		111-135-60/12		АС	4.1
ПРИВЯЗАН:		ЗАВ. ОПЛ. в БОГОРОДСКИИ			
		Н. КОНТР. Н. МАРЧЕНКО			
		ГЛ. АРХ. ПР. А. МАКАРЕНЧ			
		ГЛ. КОН. ПР. Н. МАРЧЕНКО			
		РУК. БР. АРХ. В. ЕВДОКИМОВ			
		РУК. БР. КОМ. Р. ПОЛИЩУК			
ИНВ. №		ЧЕРТЕЖ. М. БЕЛОВА			
		ТРЕХЭТАЖНЫЙ ТРЕХСЕКЦИОННЫЙ ЖИЛОЙ ДОМ НА 24 КВАРТИРЫ		СТАДИЯ	ЛИСТ
		РАЗРЕЗ II-II ; РАЗРЕЗ 1-1		Р	18
		ПО ЖЕЛЕЗОБЕТОНУ ИМ. А.А. ЯКУШЕВА Т. МОСКВА			

18272-03 19

**ПЛАН РАСКЛАДКИ ПАРАПЕТНЫХ ПАНЕЛЕЙ
ПРИ ВАРИАНТЕ КРЫШИ С ВНУТРЕННИМ ВОДОСТОКОМ.**

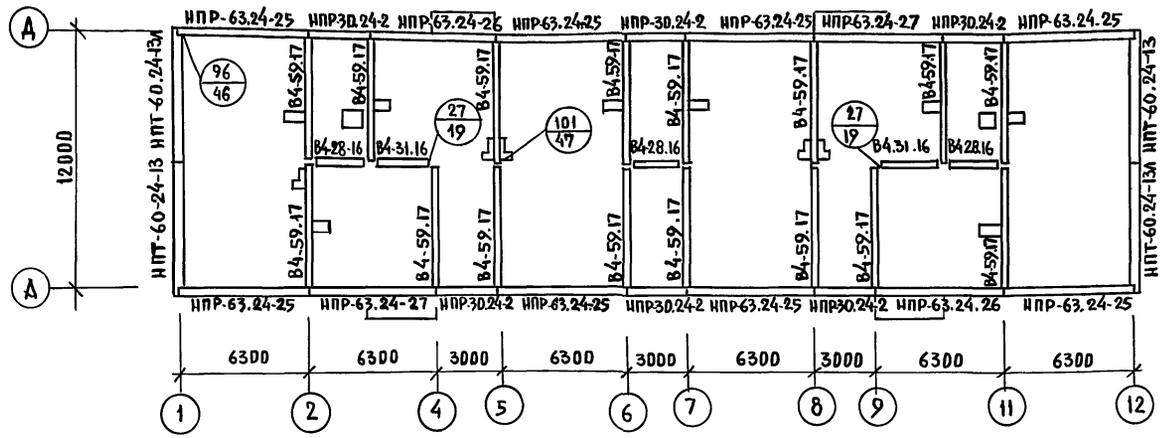

**ФРАГМЕНТЫ
ПЛАНА 1^{го} ЭТАЖА**

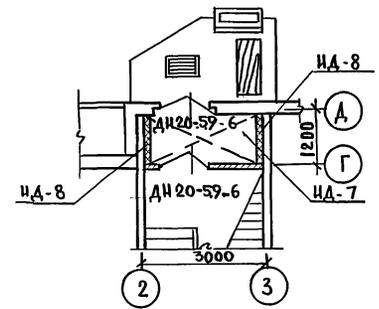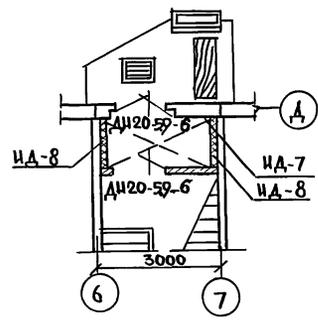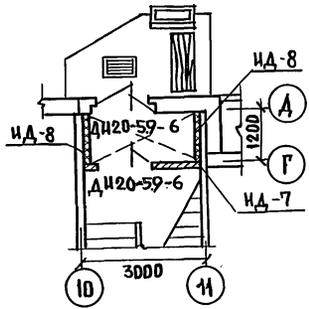

ПРИМЕЧАНИЕ.

1. ПЛАНТЫ ПЕРЕКРЫТИЯ НА ПЛАНАХ ПОКАЗАНЫ УСЛОВНО
2. КОНСТРУКЦИЮ ВХОДОВ СМ. ЧАСТЬ 9 Р.9.2-17 ЛИСТЫ 23,24,25

Т.П. ИИ-135-60/1.2

ИНВ № ПОДА ПОДПИСЬ И.Д.АТА ВЗАМ.ИВНВ

ПРИВЯЗАН:


ЗАВ.ОТД.	БЕГОМОРСКИЙ
И.КОНТР.	ИМАРЧЕНКОВ
ГЛА.АРХ.	П.А.МАКАРЕНЯ
ГЛА.ХОД.ПР.	И.А.ДАРЧЕНЦОВ
РУК.БРАШ.	В.Е.ВОДОКШОВ
РУК.БРКОН.	Р.П.ПАИШУК
ЧЕРТЕЖИ	М.Б.БЕЛОВА
ИНВ №	

ИИ-135-60/1.2 АС 4.1

ТРЕХЭТАЖНЫЙ ТРЕХСЕКЦИОННЫЙ ЖИЛОЙ ДОМ НА 24 КВАРТИРЫ	СТАНЦИЯ	ЛИСТ	ЛИСТОВ
	Р	19	
ПЛАН РАСКЛАДКИ ПАРАПЕТНЫХ ПАНЕЛЕЙ ПРИ ВАРИАНТЕ КРЫШИ С ВНУТРЕННИМ ВОДОСТОКОМ. ФРАГМЕНТЫ ПЛАНА 1 ^{го} ЭТАЖА	КБ	ПОЖЕЛЕЗБЕТОНУ ИИ.А.А.ЯКУШЕВА	
		Г.МОСКВА	

18272-03 20

ПЛАН РАСКЛАДКИ ПАНЕЛЕЙ КРЫШИ.

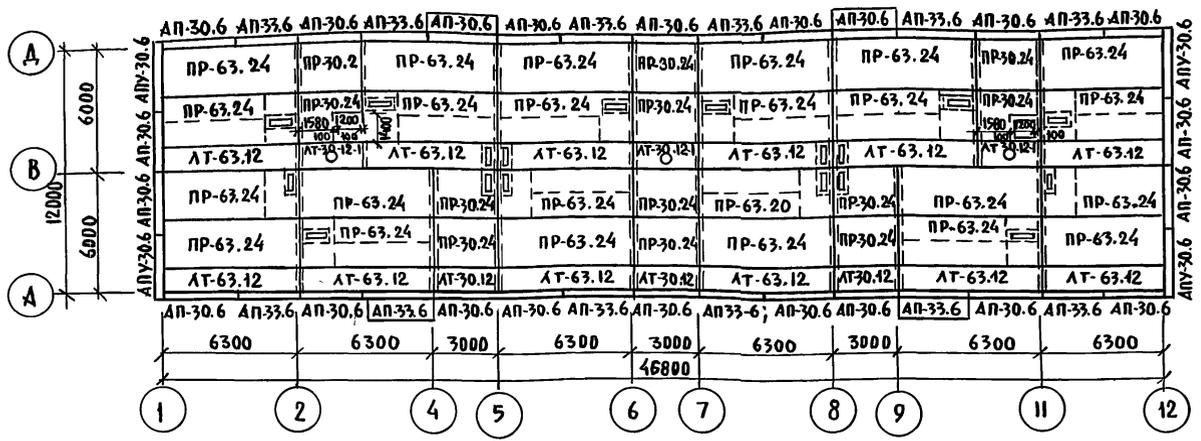

ПРИМЕЧАНИЯ:


1. МОНТАЖУ ПАНЕЛЕЙ КРЫШИ ДОЛЖНЫ ПРЕДШЕСТВОВАТЬ РАБОТЫ ПО ЗАМОНОЛИЧИВАНИЮ ШВОВ МЕЖДУ ПАНЕЛЯМИ НАД 3^М ЭТАЖОМ И ФРИЗОВЫМИ ПАНЕЛЯМИ НАРУЖНЫХ СТЕН.
2. В ПАНЕЛЯХ КРЫШИ РЕБРА РЕШЕНЫ ТАКИМ ОБРАЗОМ, ЧТОБЫ МОЖНО БЫЛО ПРОБИВАТЬ ОТВЕРСТИЯ ДЛЯ ПРОПУСКА ВЕНТБАТКОВ, В ЗАВИСИМОСТИ ОТ ИХ РАСПОЛОЖЕНИЯ.

Т.П. 111-135-60/1.2 ЧАСТЬ 1


ИНВЕН° ПОДА ПОДАПСЬ И ДАТА БСАМ. ИИВН

		111-135-60/1.2		АС	4.1
ПРИ ВЯЗАН:		ЗАВ. ОУД. В. БОГДАНОВ	И. КОМТР. И. МАРЧЕНКОВ	ГЛА. АРХ. П. А. МАКАРЕНЯ	ГЛА. КОН. П. И. МАРЧЕНКОВ
		РУК. БРАШ. В. ЕВДОКИМОВ	РУК. БР. КОН. Р. ПОДАНЦУК	ЧЕРТЕЖИ. И. БЕЛОВА	
		ТРЕХЭТАЖНЫЙ ТРЕХСЕКЦИОННЫЙ ЖИЛОЙ ДОМ НА 24 КВАРТИРЫ			СТАДИЯ Р
		ПЛАН РАСКЛАДКИ ПАНЕЛЕЙ КРЫШИ.			ЛИСТ 20
					ПОЖЕЛЕЗОБЕТОНУ ИМ. А. А. ЯКУШЕВА Г. МОСКВА

ПЛАН РАСКЛАДКИ ПАРАПЕТНЫХ ПАНЕЛЕЙ ПРИ СТРОПЯНОЙ КРОВЛЕ

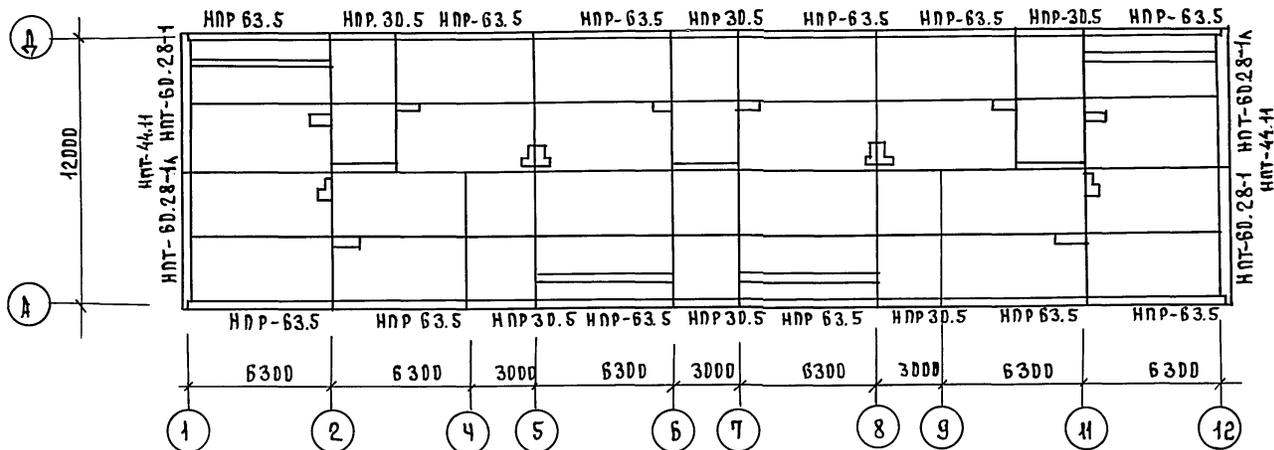

ПЛАН КРОВЛИ

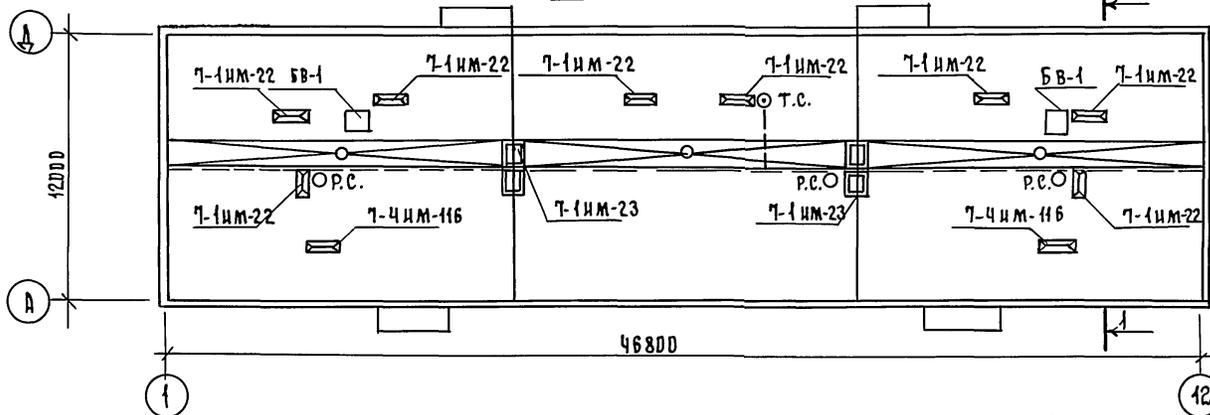

- Условные обозначения:**
- ШИНА ЗАЗЕМЛЕНИЯ (АРМАТУРНАЯ СТАЛЬ Ф10мм)
 - Т.С. — ТЕЛЕСТОЙКА
 - Р.С. — РАДИОСТОЙКА
 - ⊗ — КАНАЛИЗАЦИОННЫЙ СТОЯК
 - — ВОРОНКА ВНУТРЕННЕГО ВОДОСТОКА

ПРИМЕЧАНИЕ:
РАЗРЕЗ 1-1 см. лист 22.

ЧАСТЬ 1

Т.п. 111-135-60/2


ИНВ.№ ПОДА | ПОДПИСЬ И ДАТА ВЗЯТ. ИНВ.№

111-135-60 / 2 АС 4.1

ПРИВЯЗАН:		Зав. отд. В. БОГОРЯДСКИЙ	СТАДИЯ	ЛИСТ	ЛИСТОВ
		Н. К. ДИТР. Н. МАРЧЕНКО	Р	21	
		ГЛ. АРХ. Л. А. МАКАРЕНЯ	ТРЕХЭТАЖНЫЙ ТРЕХСЕКЦИОННЫЙ ШИЛОЙ ДОМ НА 24 КВАРТИРЫ		
		ГЛ. КОН. Л. Н. МАРЧЕНКО	ПЛАН РАСКЛАДКИ ПАРАПЕТНЫХ ПАНЕЛЕЙ ПРИ СТРОПЯНОЙ КРОВЛЕ. ПЛАН КРОВЛИ.		
ИНВ.№		Р.У.К. Б.Р. А. В. Е. Д. Д. Ю. М. Ю. В.	КБ ПО ЖЕЛЕЗОБЕТОНУ ИМ. А. А. ЗУКШЕВА Г. МОСКВА		
		Р.У.К. Б.Р. Ю. П. О. Л. И. Ш. У. К.			
		ЧЕРТЕЖ. М. БЕЛОВА			

18272-03 22

МАРШРОВА ОБЪЕМНЫХ САНКАБИН.

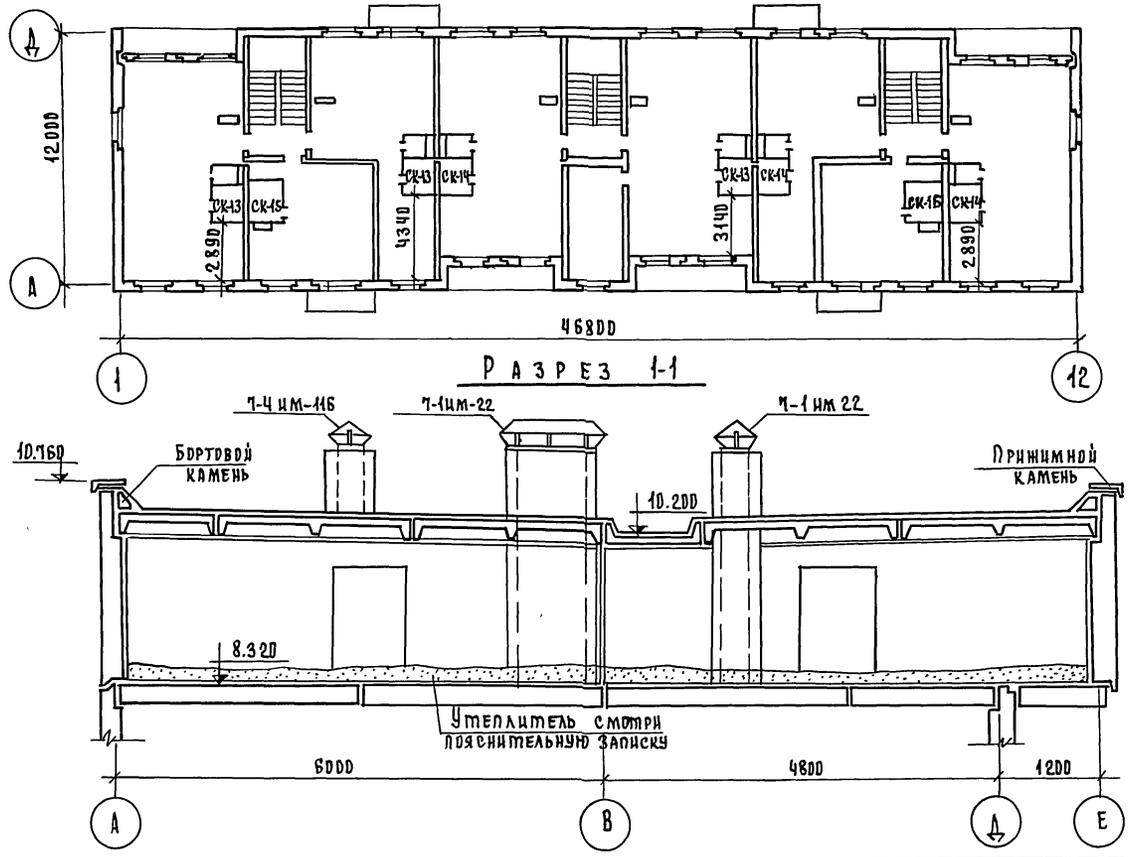

Т. П. 111-135-60 / 12 ЧАСТЬ 1.

ИНВ. № ДДАД ПДА ПСЬ ДАДАТ ВЗВМ. ШВВМ

		111-135-60 / 12		АС 4.1	
ПРИВЯЗАН:		ЗАВ. ОД. В. БОГОРИЦКИН	ТРЕХЭТАЖНЫЙ ТРЕХСЕКЦИОН	СТАДИЯ	ЛИСТ
		Н. КОНТР. Н. МАРЧЕНКО	ЖИЛОЙ ДОМ НА 24 КВАРТИРЫ	Р	22
		ГА. АРХ. ЛЯ. МАКАРЕНА	МАРШРОВА ОБЪЕМНЫХ	КБ ПО НЕЛЕЗБЕТОНУ	
		ГА. КДН. ЛЯ. Н. МАРЧЕНКО	САНКАБИН. РАЗРЕЗ 1-1.	ИМ. А. А. ЯКУШЕВА	
		РУК. БР. ЛЯ. В. ЕВДКИМОВ		Г. МОСКВА	
ИНВ. №		РУК. БР. ЛЯ. П. ДВАНШК			
		ЧЕРТЕЖ. М. БЕЛОВА			

18272-03 23

Т.п. 111-135-60/1.2 ЧАСТЬ I

ИВБ НР ПОДК ПОДПИСЬ И ДАТА ВЗЯТ. ИВБ

№ п/п	МАРКА	ГАБАРИТЫ, мм			МАССА	КОЛ.	АЛЬБОМ РАБОЧИХ ЧЕРТЕЖЕЙ		
		ℓ	В	h			шт	СЕРИЯ	ВЫПУСК РАЗДЕЛ
ВНУТРЕННИЕ СТЕНЫ									
79	В-99.26	5920	160	2550	6,00	6	135	4.10 Р10.24-1	7
* 80	В-99.26-3	5920	160	2550	6,00	6	"	"	7
* 81	В-58.28-2а	5830	160	2780	5,575	6	"	"	12
* 82	В-58.28-3а	5830	160	2780	5,575	6	"	"	13
* 83	В-58.26-2	5830	160	2550	5,950	15	"	"	18
* 84	В-58.26-2а	5830	160	2550	5,225	3	"	"	20
85	В-33.26	3280	160	2550	3,30	6	"	"	24
* 86	В-58.26-2а2	5830	160	2550	5,225	6	"	"	20
87	В-3-32.28	3160	200	2780	3,20	3	"	"	29
88	В-3-32.28-1	3160	200	2780	2,45	3	"	"	30
89	В-3-32.28-2	3160	200	2780	2,45	3	"	"	31
** 90	ВВ-9.28	880	300	2780	0,975	56	"	4.10 Р10.4+3	7
91	ВВ-9.14	880	300	1360	0,375	14	"	"	7
92	ЖК-3	1500	120	2000	0,395	4	"	4.10 Р10.1+10	69
ПЛИТЫ ПЕРЕКРЫТИЯ ШИРИНОЙ 3,0 м									
93	ПК5-63.30-300	6280	220	2980	6,025	6	135	4.10 Р10.3+87	13
94	ПК4-63.30-301	6280	220	2980	6,050	14	"	"	13
95	ПК4-63.30-302	6280	220	2980	6,050	2	"	"	13
96	ПК4-63.30-303	6280	220	2980	6,050	2	"	"	13
97	ПК5-63.30-313	6280	220	2980	5,950	2	"	"	21
98	ПК5-63.30-314	6280	220	2980	5,950	2	"	"	21
99	ПК4-63.30-317	6280	220	2980	5,900	3	"	"	24
100	ПК4-63.30-318	6280	220	2980	5,900	3	"	"	24
101	ПК5-63.30-336	6280	220	2980	5,950	2	"	4.10 Р10.3+10	10
102	ПК5-63.30-337	6280	220	2980	5,950	2	"	"	10
103	ПК5-63.30-338	6280	220	2980	5,775	6	"	"	10
104	ПК5-63.30-339	6280	220	2980	5,775	6	"	"	10
105	ПК5-63.30-347	6280	220	2980	6,000	6	"	"	19
106	ПК4-63.18-300	6280	220	1780	3,725	12	"	4.10 Р10.3+87	36

№ п/п	МАРКА	ГАБАРИТЫ, мм			МАССА	КОЛ	АЛЬБОМ РАБОЧИХ ЧЕРТЕЖЕЙ		
		ℓ	В	h			шт	СЕРИЯ	ВЫПУСК РАЗДЕЛ
107	ПК5-63.11-302	6280	220	1090	2,420	6	"	"	16
108	ПК5-63.11-303	6280	220	1090	2,450	3	"	"	16
109	ПК5-63.11-304	6280	220	1090	2,450	3	"	"	16
110	ПК4-30.30-300	2980	220	2980	2,975	9	"	4.10 Р10.3+87	42
111	ПК6-30.30-300	2980	220	2980	3,000	9	"	"	42
112	ПК4-30.29-300	2980	220	2870	2,680	4	"	4.10 Р10.3+10	19
113	ПК4-30.29-101	2980	220	2870	2,450	2	"	"	19
*) 114	ПК5-63.30-113	6280	220	2980	5,950	1	"	4.10 Р10.3+87	21
*) 115	ПК5-63.30-114	6280	220	2980	5,950	1	"	"	21
*) 116	ПК5-63.30-336	6280	220	2980	5,950	1	"	4.10 Р10.3+10	10
*) 117	ПК5-63.30-337	6280	220	2980	5,950	1	"	"	10
ПЕРЕГОРДАКИ ГИПСОБЕТОННЫЕ КЕРАМИЗНО-БЕТОННЫЕ									
118	ПП10	970	80	2570	0,234 0,256	18	135	4.10 Р10.5-4	33
119	ПП15	1530	80	2570	0,182 0,216	6	"	"	3
120	ПП17з1	1670	80	2570	0,403 0,446	9	"	"	3
121	ПП18-1	1760	80	2570	0,260 0,297	9	"	"	3
122	ПП21	2060	80	2570	0,325 0,378	7	"	"	4
123	ПП27-2	2690	80	2570	0,468 0,526	7	"	"	4
124	ПП28	2830	80	2570	0,507 0,567	15	"	"	4
125	ПП32	3210	80	2570	0,805 0,890	6	"	4.10 Р10.5-4	18
126	ПП34 з1	3400	80	2570	0,857 0,931	6	"	4.10 Р10.5-4	65
127	ПП34-2	3400	80	2570	0,970 0,635	3	"	"	5
128	ПП36-1	3620	80	2570	0,702 0,733	6	"	"	5

№ п/п	МАРКА	ГАБАРИТЫ, мм			МАССА	КОЛ.	АЛЬБОМ РАБОЧИХ ЧЕРТЕЖЕЙ		
		ℓ	В	h			шт	СЕРИЯ	ВЫПУСК РАЗДЕЛ
129	ПП36-2	3620	80	2570	0,610 0,689	3	135	4.10 Р10.5-4	5
130	ПП38	3840	80	2570	0,776 1,052	6	"	"	6
131	ПП42 з1	4210	80	2570	1,168 1,198	6	"	"	6
132	ПП42-1	4210	80	2570	0,857 0,945	6	135	4.10 Р10.5-4	6
133	ПП47	4710	80	2570	0,896 0,985	6	"	"	6
134	ПП49-1	4900	80	2570	1,235 1,356	3	"	"	7
135	ПП49-2	4900	80	2570	1,040 1,135	3	"	"	7
136	ПП54-1	5440	80	2570	1,080 1,188	6	"	"	7
137	ПСЖ-1	2670	50	2450	0,5	18	"	4.10 Р10.4+1	24
138	ПСЖ-2	1280	50	2450	0,4	18	"	"	24
139	ПСЖ-3	1540	50	2450	0,475	18	"	"	25
140	ПСЖ-3-1	1540	50	2450	0,475	18	"	"	25
141	ПСЖ-4	1700	50	2450	0,525	6	"	"	26
142	ПСЖ-4,1	1700	50	2450	0,525	6	"	"	26
143	ПСЖ-5,1	2080	50	2450	0,475	6	"	"	27
С а н п о д а б о н ы									
144	ПС-27.16	2730	1600	80	0,525	9	135	4.10 Р10.4+1	22
145	ПС-27.16-1	2730	1600	80	0,525	9	"	"	22
146	ПС-20.18	2080	1820	80	0,5	3	"	"	23
147	ПС-20.18-1	2080	1820	80	0,5	3	"	"	23

* СМ. ПРИМЕЧАНИЕ ЛИСТ 25 П
 *) ПАНЕЛИ С ИНДЕКСОМ „И“ СМ. ЛИСТ 38
 **) П. 9 Д СМ. СОВМЕСТНО С А.39 ДАННОГО ПРОЕКТА

ИВБ Н		ПРИВЯЗА Н:		Зав. ОТД В БОГОРОДСКОМ И. КОНТР. И. МАРЧЕНКОВ		ТРЕХЭТАЖНЫЙ ТРЕХСЕКЦИОННЫЙ ЖИЛЫЙ ДМ НА 24 КВАРТИРЫ		СТАНДА ЛИСТ ЛИСТОВ	
				ГЛ. АРХ. ПЛ. И. МАКАРЕНА				Р 24	
				ГЛ. КОН. П. И. МАРЧЕНКОВ				КБ ПО ЖЕЛЕЗОБЕТОНУ ИМ. А. А. ЯКУШЕВА	
				ДУК. БРАЖ. В. ВАРКИНОВ				г. МОСКВА	
				ДУК. БРЖ. И. ПОЛИЩУК					
				ИЖЕНЕР В. КУЗЬМИНА					

111-135-60/1.2 АС 4.1

Т.п. 111-135-60/2 ЧАСТЬ 1

ИНВ. № ПОДП. ПОДПИСЬ И ДАТА. ВЗАИМ. №

N/N П/П	МАРКА	ГАБАРИТЫ, мм			МАССА	КОЛ-ВО	АЛЬБОМ РАБОЧИХ ЧЕРТЕЖЕЙ		
		ℓ	б	h			Т	ШТ	СЕРИЯ
БАЛКОНЫ / ТОЛЩ. СТЕНЫ 300 мм /									
148	БП-38.13	3800	120	1390	1.1	$\frac{4}{6}$	135	Ч.10 Р.10.4-13	3
149	БП-38.13А	3800	120	1390	1.1	$\frac{4}{6}$	—	—	5
150	АВ-4	3800	120	2000	2.4	3	—	—	6
БАЛКОНЫ / ТОЛЩ. СТЕНЫ 350 мм /									
151	БП-38.13	3800	120	1440	1.1	$\frac{4}{6}$	135	Ч.10 Р.10.4-13	3
152	БП-38.13А	3800	120	1440	1.1	$\frac{4}{6}$	—	—	5
153	АВ-4	3600	120	2000	2.4	3	—	—	6
БАЛКОНЫ / ТОЛЩ. СТЕНЫ 400 мм /									
154	БП-38.13	3800	120	1440	1.1	$\frac{4}{6}$	135	Ч.10 Р.10.4-13	3
155	БП-38.13А	3800	120	1440	1.1	$\frac{4}{6}$	—	—	5
156	АВ-4	3800	120	2000	2.4	3	—	—	6
ЛЕСТНИЦЫ									
157	ЛМ-28.12	2741	1200	254	1.65	12	1151-1	В.1	1
158	ЛП-28.16	2800	1600	180	2.15	3	135	Ч.10 Р.10.4-11	11,13
159	ЛП-28.16-1	2800	1600	180	2.150	3	—	—	11,13
160	ЛП-28.19	2800	1600	180	2.50	6	—	—	11,14
ПЛИТЫ УТЕПЛЯЮЩИЕ									
* 161	ПУ-1	880	80	1360	0.14	84	135	Ч.10 Р.10.21-35	28
162	ПУ-2	500	80	1360	0.076	84	—	—	—
ОГРАЖДЕНИЯ ЛОДЖИЙ, ЭЛЕМЕНТЫ ВХОДА / ВАРИАНТ /									
163	АЛ 1	5850	50	1150	0.84	6	135	Ч.10 Р.10.4-13	8
164	АЛ 2	5600	50	1150	0.83	6	—	—	8
165	АВ 7	2850	120	960	0.82	3	—	—	8
166	АВ 8	960	350	340	0.44	3	—	—	8
САНТЕХКАБИНЫ / ВАРИАНТ /									
167	СК-13	2730	1600	2310	3.25	9	1188-5	В.2,3,4	18-20
168	СК-14	2730	1600	2310	3.25	9	—	—	13-15
169	СК-15	2080	1820	2310	2.64	3	—	—	28-30
170	СК-16	2080	1820	2310	2.64	3	—	—	23-25

N/N П/П	МАРКА	ГАБАРИТЫ, мм			МАССА	КОЛ-ВО	АЛЬБОМ РАБОЧИХ ЧЕРТЕЖЕЙ		
		ℓ	б	h			Т	ШТ	СЕРИЯ
ПЛИТЫ ПЕРЕКРЫТИЯ ШИРИНОЙ 3.0м / ВАРИАНТ 1 /									
171	ПК4-63.30-04	6280	220	2980	7.50	14	135	Ч.10 Р.10.3-188	13
172	ПК4-63.30-02	6280	220	2980	7.50	2	—	—	13
173	ПК4-63.30-03	6280	220	2980	7.50	2	—	—	13
174	ПК5-63.30-013	6280	220	2980	7.35	2	—	—	21
175	ПК5-63.30-014	6280	220	2980	7.35	2	—	—	21
176	ПК4-63.30-017	6280	220	2980	7.30	3	—	—	24
177	ПК4-63.30-018	6280	220	2980	7.30	3	—	—	24
178	ПК5-63.30-082	6280	220	2980	7.43	2	—	Ч.10 Р.10.3-105	10
179	ПК5-63.30-083	6280	220	2980	7.43	2	—	—	10
180	ПК5-63.30-069	6280	220	2980	7.15	6	—	—	10
181	ПК5-63.30-0	6280	220	2980	7.52	6	—	Ч.10 Р.10.3-188	13
182	ПК4-30.30-06	2980	220	2980	3.62	9	—	—	52
183	ПК6-30.30-0	2980	220	2980	3.65	9	—	—	52
184	ПК5-63.30-070	6280	220	2980	7.15	6	—	Ч.10 Р.10.3-105	10
185	ПК5-63.30-084	6280	220	2980	8.25	6	—	—	13
186	ПК4-63.18-01	6280	220	2980	4.70	12	—	Ч.10 Р.10.3-105	47
187	ПК5-63.11-03	6280	220	2980	2.86	6	—	Ч.10 Р.10.3-105	16
188	ПК5-63.11-04	6280	220	2980	2.90	3	—	—	16
189	ПК5-63.11-08	6280	220	2980	2.90	3	—	—	16
190	ПК4-30.29-0	2980	220	2970	3.45	4	—	—	13
191	ПК4-30.29-03	2980	220	2970	3.45	2	—	—	13
* 192	ПК5-63.30-023	6280	220	2980	7.35	1	—	Ч.10 Р.10.3-188	21

* ПАНЕЛИ С ИНДЕКСОМ "И" СМ. СОВМЕСТНО С Л. 38 ДАННОГО ПРОЕКТА.
* п.161 см.совместно с л. 39 ДАННОГО ПРОЕКТА.

ИНВ. №	ПРИВЯЗАН
--------	----------

ЭВ.ОТД.	БОГОРОДСКИЙ	111-135-60/2	АС	4.1
Н.КОНТР.	МАРЧЕНКОВ			
П.АРХ.ПР.	МАКАРЕНЯ			
П.КОН.ПР.	МАРЧЕНКОВ			
РУК.БР.АРХ.	ЕВДОКИМОВ			
РУК.БР.КОН.	ПОЛИЩУК			
ИНЖЕНЕР	КУЗЬМИНА			

ТРЕХЭТАЖНЫЙ ТРЕХСЕКЦИОННЫЙ ЖИЛОЙ ДОМ НА 24 КВАРТИРЫ	СТАНЦИЯ	ЛИСТ	ЛИСТОВ
	Р	25	

СПЕЦИФИКАЦИЯ СБОРНЫХ ЖЕЛЕЗОБЕТОННЫХ ЭЛЕМЕНТОВ ВЫШЕ ОТМ. 0.000 (ПРОДОЛЖЕНИЕ)	КБ ПО ЖЕЛЕЗОБЕТОНУ ИМ. А.А. ЯКУШЕВА
---	-------------------------------------

N/N П/П	МАРКА	ГАБАРИТЫ, мм			МАССА	КОЛ-ВО	АЛЬБОМ РАБОЧИХ ЧЕРТЕЖЕЙ		
		ℓ	б	h			Т	ШТ	СЕРИЯ
* 193	ПК5-63.30-014	6280	220	2980	7.35	1	135	Ч.10 Р.10.3-188	21
* 194	ПК5-63.30-082	6280	220	2980	7.43	1	—	Ч.10 Р.10.3-105	10
* 195	ПК5-63.30-083	6280	220	2980	7.43	1	—	—	10

ПРИМЕЧАНИЯ:

1. МАССА ИЗДЕЛИЙ НАРУЖНЫХ СТЕНОВЫХ ПАНЕЛЕЙ УКАЗАНА В СПЕЦИФИКАЦИИ ПРИ $\gamma = 900 \text{ кг/м}^3$
2. ЭЛЕКТРОКАНАЛЫ ВО ВНУТРЕННИХ СТЕНОВЫХ ПАНЕЛЯХ: В-58.2Б-2э1; В-58.2Б-3э1; В-58.2Б э1; В-58.2Б-2э; В-58.2Б-2э2 ПРИНИМАТЬ ПО Л.АС36 НАСТОЯЩЕГО АЛЬБОМА.
3. МАССА ИЗДЕЛИЙ ПЕРЕГОРОДОК ПП ДАНА В СПЕЦИФИКАЦИИ ДЛЯ ГИПСОБЕТОНА ПРИ $\gamma = 1300 \text{ кг/м}^3$
4. КОЛИЧЕСТВО ПЛИТ БАЛКОНОВ ДАНО В ЧИСЛИТЕЛЕ ДЛЯ ВАРИАНТА СТРОПИЛЬНОЙ КРОВЛИ, В ЗНАМЕНАТЕЛЕ - ДЛЯ ВАРИАНТА ЖЕЛЕЗОБЕТОННОЙ КРОВЛИ С ПОЛУПРОХОДНЫМ ЧЕРДАКОМ.
5. ПАНЕЛЬ В-59.2Б-3 ОТЛИЧАЕТСЯ ОТ ПАНЕЛИ В-59.2Б ТОЛЬКО ОТСУТСТВИЕМ 2х ОТВЕРСТИЙ 200x200. КОНСТРУКЦИЮ ПАНЕЛИ ПРИНИМАТЬ ПО ЧАСТИ 10 РАЗДЕЛА 10.2-1-1 ЛИСТ 7.
6. ОТВЕРСТИЕ ДЛЯ ВЕНТИЛЯЦИИ В ПОТОЛКЕ САНКАБИН СК-13 И СК-14 СДВИНУТЬ НА 250 мм В СТОРОНУ ДВЕРИ.

СПЕЦИФИКАЦИЯ МЕТАЛЛИЧЕСКИХ ИЗДЕЛИЙ
ВЫШЕ ОТМ. 0.000

НАИМЕНОВАНИЕ ИЗДЕЛИЯ	МАРКА ИЗДЕЛИЯ	МАССА КГ	КОЛ. ШТ.	ОБЩАЯ МАССА КГ	АЛЬБОМ РАБОЧИХ ЧЕРТЕЖЕЙ	
					РАЗДЕЛ	№ ЛИСТА
НАРУЖНЫХ СТЕН	35.ИМ-31	0.46	164	75.44	10.7-35	10
	35.ИМ-32	0.40	4	1.60	—	—
	35.ИМ-33	0.35	320	112.00	—	—
	35.ИМ-34	0.32	96	30.72	—	—
	35.ИМ-35	0.28	12	3.36	—	—
	35.ИМ-36	0.24	36	8.64	—	—
	35.ИМ-46	0.20	36	7.20	—	—
	35.ИМ-56	0.56	20	11.20	—	—
ВНУТРЕННИХ СТЕН	35.ИМ-48	0.17	6	1.02	10.7-35	10
	35.ИМ-49	0.15	30	4.50	—	—
	35.ИМ-50	0.13	42	5.46	—	—
	35.ИМ-55	0.94	30	28.20	—	—
	35.ИМ-59	0.38	30	11.40	—	—
ПЕРЕКРЫТИЙ	35.ИМ-34	0.32	30	9.60	10.7-35	10
	35.ИМ-44	0.58	90	52.20	—	—
	35.ИМ-46	0.20	182	36.40	—	—
	35.ИМ-47	0.16	26	4.16	—	—
БАЛКО-НОВ	35.ИМ-57	1.26	32	40.32	10.7-35	10

Т. П. 111-135-60/2 ЧАСТЬ 1

ИМЯ, № ПОДА, ПОДПИСЬ И ДАТА ВЗАМ. ИВБ. №

№ П/П	МАРКА	ГАБАРИТЫ, мм			МАССА Т	КОЛ-ВО ШТ	АЛЬБОМ РАБОЧИХ ЧЕРТЕЖЕЙ		
		л	в	h			СЕРИЯ	ВЫПУСК РАЗДЕЛ	№ ЛИСТА
ПЛИТЫ ПЕРЕКРЫТИЯ ШИР. 1.5 м / ВАРИАНТ 2/									
196	ПК-63.15	6280	220	1490	2.975	48	135	Ч.10 Р.10.3-1-4	5
197	ПК-63.15-1	6280	220	1490	2.975	16	—	—	6
198	ПК-63.15-2	6280	220	1490	3.275	14	—	—	7
199	ПК-63.15-3	6280	220	1490	3.275	14	—	—	7
200	ПК-63.15-4	6280	220	1490	2.80	3	—	—	8
201	ПК-63.15-5	6280	220	1490	2.80	3	—	—	8
202	ПК-63.15-6	6280	220	1490	3.40	9	—	—	9
203	ПК-63.15-7	6280	220	1490	3.40	9	—	—	9
204	ПК-63.15-8	6280	220	1490	2.875	6	—	—	10
205	ПК-63.9	6280	220	890	2.15	24	—	—	12
206	ПК-30.15	2980	220	1490	1.30	40	—	—	13
207	ПК-30.15-1	2980	220	1490	0.95	2	—	—	13
208	ПК-30.14	2980	220	1360	1.25	6	—	—	14
209	ПК-63.15-9	6280	220	1490	2.80	9	—	—	11
210	ПК-63.15-10	6280	220	1490	2.80	9	—	—	11
211	ПК5-63.И-304	6280	220	1090	2.45	3	—	Ч.10 Р.10.3-1-2	16
212	ПК5-63.И-303	6280	220	1090	2.45	3	—	—	16
213	ПК5-63.И-302	6280	220	1090	2.42	6	—	—	16

ПРИМЕЧАНИЕ СМ. ЛИСТ 25.

№ П/П	МАРКА	ГАБАРИТЫ, мм			МАССА Т	КОЛ-ВО ШТ	АЛЬБОМ РАБОЧИХ ЧЕРТЕЖЕЙ		
		л	в	h			СЕРИЯ	ВЫПУСК РАЗДЕЛ	№ ЛИСТА
*СБОРНАЯ ЖЕЛЕЗОБЕТОННАЯ КРЫША / ВАРИАНТ/									
214	ПР-63.24	6280	2380	300	3.22	24	135	Ч.10 Р.10.1-1-4	3
215	ПР-30.24	2980	2380	300	1.53	12	—	—	3
216	ЛТ-63.12	6280	1180	300	2.35	6	—	—	4
217	ЛТ-30.12	2980	1180	300	1.03	3	—	—	5
218	ЛТ-30.12-1	2980	1180	300	1.07	3	—	—	5
219	ВЧ-59.17	5880	460	1760	3.48	16	—	—	6
220	ВЧ-28.16	2820	460	1640	1.05	3	—	—	8
221	ВЧ-31.16	3100	460	1640	1.08	2	—	—	9
222	АП-33.6	3290	520	570	0.38	12	—	—	10
223	АП-30.6	2990	520	570	0.34	22	—	—	10
224	АПУ-30.6	3290	3295	670	0.28	4	—	—	11
225	БК-33.3	3290	250	250	0.5	12	—	—	11
226	БК-30.3	2990	250	250	0.4	26	—	—	11
227	БВ-1	4400	4400	1330	1.77	2	—	—	12
228	НПР-63.24-25	6290	300	350	4.24	8	—	Ч.10 Р.10.1-10	58
229	НПР-63.24-26	6290	300	350	4.22	2	—	—	60
230	НПР-63.24-27	6290	300	350	4.22	2	—	—	60
231	НПР-30.24-2	2990	300	350	2.01	6	—	—	66
232	НПТ-60.24-12	6195	350	400	4.91	2	—	—	72
233	НПТ-60.24-13	6195	350	400	4.91	2	—	—	72

* ДЛЯ ВАРИАНТА СО СБОРНОЙ ЖЕЛЕЗОБЕТОННОЙ КРЫШЕЙ НАРУЖНЫЕ СТЕНОВЫЕ ПАНЕЛИ МАРОК ПР-63.28-115 (2шт), ПР-63.28-116 (2шт) ЗАМЕНИТЬ СООТВЕТСТВЕННО МАРКАМИ ПР-63.28-103 (2шт) и ПР-63.28-110 (2шт.)

ПРИВЯЗАН

ЗАВ. ОТД.	БОГОРОДСКИЙ	
И. КОНТР.	МАРЧЕНКОВ	<i>М.М.</i>
ГЛ. АРХ. ПР.	МАКАРЕНЯ	<i>М.М.</i>
ГЛ. КОН. ПР.	МАРЧЕНКОВ	<i>М.М.</i>
РУК. БР. АРХ.	ЕВДОКИМОВ	<i>Е.В.</i>
РУК. БР. КОН.	ПОЛИЩУК	<i>П.П.</i>
ИНЖЕНЕР	КУЗЬМИНА	<i>К.К.</i>

111-135-60/2 АС Ч.1

ТРЕХЭТАЖНЫЙ ТРЕХСЕКЦИОННЫЙ ЖИЛОЙ ДОМ НА 24 КВАРТИРЫ	СТАДИЯ	ЛИСТ	ЛИСТОВ
СПЕЦИФИКАЦИЯ МЕТАЛЛИЧЕСКИХ ИЗДЕЛИЙ ВЫШЕ ОТМ. 0.000. СПЕЦИФИКАЦИЯ СБОРНЫХ ЖЕЛЕЗОБЕТОННЫХ ЭЛЕМЕНТОВ ВЫШЕ ОТМ. 0.000 (ОКОНЧАНИЕ)	Р	26	
	КБ ПО ЖЕЛЕЗОБЕТОНУ ИМ. А.А. ЯКУШЕВА		

18272-03 27

Т.п. 111 - 135 - 60 / 1.2 ЧАСТЬ I

ИНВ.№ ПОДА ПОДАЛИСЬ И ДАТА ВЗАИМ.ИЗВ.


НАИМЕНОВАНИЕ ИЗДЕЛИЯ	МАРКА ИЗДЕЛИЯ	МАССА КГ	КОЛ. ШТ	ОБЩАЯ МАССА КГ	АЛБЮМ РАБОЧИХ ЧЕРТЕЖЕЙ	
					РАЗДЕЛ	ЛИСТА
КРЕПЛЕНИЕ ГИПСОБЕТОННЫХ ПЕРЕГОРОДК	35мм-52	0,08	54	4,32	10.7-35	10
	35мм-63	0,08	12	0,96	"	"
	35мм-66	0,39	102	39,78	"	"
	35мм-67	0,15	69	11,04	"	"
	35мм-74	0,48	48	23,04	"	"
КРЕПЛЕНИЕ САНТЕХНИЧЕСКИХ ПЕРЕГОРОДК	35мм-61	0,23	72	16,56	10.7-35	10
	35мм-63	0,08	66	5,28	"	"
	35мм-66	0,39	48	19,52	"	"
	35мм-67	0,16	66	10,56	"	"
КРЕПЛЕНИЕ ЛЕСТНИЧНЫХ ПЛАНШЕТОК	35мм-70	2,84	24	68,16	10.7-35	10
	35мм-72	5,47	48	262,56	"	"
ОГРАЖДЕНИЯ БАЛКОНОВ И СОЕДИНИТЕЛЬНЫЕ ЭЛЕМЕНТЫ	7-4мм-118	48,34	6	289,9	10.7-4	6
	7-4мм-118	48,34	6	289,9	10.7-4	"
	7-4мм-119	12,9	12	154,8	"	"
	7-4мм-120	21,22	12	254,64	"	"
	7-1мм-84	0,11	24	2,64	10.7-1	24
	7-1мм-107	0,26	24	6,24	10.7-1	25
ОГРАЖДЕНИЕ ЛОДЖИИ И СОЕДИНИТЕЛЬ. ЭЛЕМЕНТЫ	7-4мм-122	115,32	6	697,88	10.7-4	8
	7-4мм-123	12,01	6	72,06	"	"
	7-1мм-107	0,26	24	6,24	10.7-1	25
	7-4мм-124	24,44	12	293,3	10.7-4	9
ОГРАЖДЕНИЕ ЛЕСТНИЦ	7-4мм-125	24,44	12	293,3	"	"
	35мм-9	0,09	30	2,70	10.7-35	5
	35мм-1	22,45	12	269,40	"	3
	35мм-7	12,49	3	37,47	"	5
	35мм-8	3,27	12	39,24	"	5

НАИМЕНОВАНИЕ ИЗДЕЛИЯ	МАРКА ИЗДЕЛИЯ	МАССА КГ	КОЛ. ШТ	ОБЩАЯ МАССА КГ	АЛБЮМ РАБОЧИХ ЧЕРТЕЖЕЙ	
					РАЗДЕЛ	ЛИСТА
МЕТАЛЛИЧЕСКИЕ ЗОНТЫ	7-4мм-116	13,36	2	36,72	10.7-4	5
	7-1мм-23	23,4	2	46,8	10.7-1	10
	7-1мм-22	15,84	8	126,72	"	"
ЛЕСТНИЦА НА ЧЕРДАК	35мм-12	28,90	2	56,60	10.7-35	6
ОПОРНАЯ ТРУБА РАДНОСТОЯК	35мм-21	25,41	3	76,23	10.7-35	9
ТРУБОСТОЙКА ДЛ КРЕПЛЕНИЯ МАТЫ ТЕЛЕАНТЕННЫ	35мм-20	28,63	1	28,63	"	8
КРОНИТЕЙ ДЛ КРЕПЛЕНИЯ ТЕЛЕАНТЕННЫ	35мм-22	3,54	2	7,08	10.7-35	9
	35мм-24	0,91	2	1,82	"	"
ОГРАЖДЕНИЕ КРОВАЛИ	7-4мм-131	3,46	72	249,12	10.7-4	4
СТОЙКА ВХОДА	7-1мм-4	28,7	6	172,2	10.7-1	4
КРЕПЛЕНИЕ КОЗЫРЬКА НАД ВХОДОМ	7-1мм-99	2,29	12	27,48	"	25
КРЕПЛЕНИЕ УТЕПЛЯЮЩИХ ПЛИТ	35мм-61	0,23	112	25,76	10.7-35	10

НАИМЕНОВАНИЕ ИЗДЕЛИЯ	МАРКА ИЗДЕЛИЯ	МАССА КГ	КОЛ. ШТ	ОБЩАЯ МАССА КГ	АЛБЮМ РАБОЧИХ ЧЕРТЕЖЕЙ	
					РАЗДЕЛ	ЛИСТА
ВАРИАНТ ОГРАЖДЕНИЯ БАЛКОНОВ И СОЕДИНИТЕЛЬ. ЭЛЕМЕНТОВ	7-4мм-133	9,92	36	357,12	10.7-4	9
	7-4мм-134	9,22	24	221,28	"	1
	7-4мм-135	13,58	12	162,96	"	"
	7-4мм-136	6,29	6	37,75	"	"
	7-4мм-137	48,11	6	288,66	"	7
	7-4мм-137	48,11	6	288,66	"	"
ВАРИАНТ ОГРАЖДЕНИЯ ЛОДЖИИ ВАРИАНТ КРЫШИ.	7-4мм-138	12,89	12	154,68	"	"
	7-4мм-139	21,03	12	252,36	"	"
	7-4мм-122	116,50	6	698,00	"	8
	7-4мм-123	120,10	6	720,6	"	"
	7-1мм-20	58,9	2	117,8	10.7-1	9

ИНВ.№		ПОДАЛИСЬ		ДАТА		ВЗАИМ.ИЗВ.		111 - 135 - 60 / 1.2		АС	
ПРИВЯЗАН:		ЗАВ.ОТД. В.БОГОРОДСКИЙ		И.КОНТ. И.МАРЧЕНКОВ		ГЛАВ.ПР. А.МАКАРЕША		ГЛАВ.КОП.ПР. И.МАРЧЕНКОВ		ТРЕХЭТАЖНЫЙ ТРЕХСЕКЦИОННЫЙ ЖИЛОЙ ДОМ НА 24 КВАРТИРЫ	
		РУК.ВРЯЖ. В.ЕВЛАДИМОВ		РУК.ВРЯЖ. Р.ПОЛЩУК		ИНЖЕНЕР. В.КУЗЬМИНА		СТАДИЯ		ЛИСТ	
								Р		27	
ИНВ.№								СПЕЦИФИКАЦИЯ МЕТАЛЛИЧЕСКИХ ИЗДЕЛИЙ ВЫШЕ ОТМ. 0.000 / ОКОНЧАНИЕ /		КБ ПО ЖЕЛЕЗОБЕТОНУ ИМ. А.А. ЯКУШЕВА Г. МОСКВА	

ЧАСТЬ 1
Т.П. 111-135-60/2

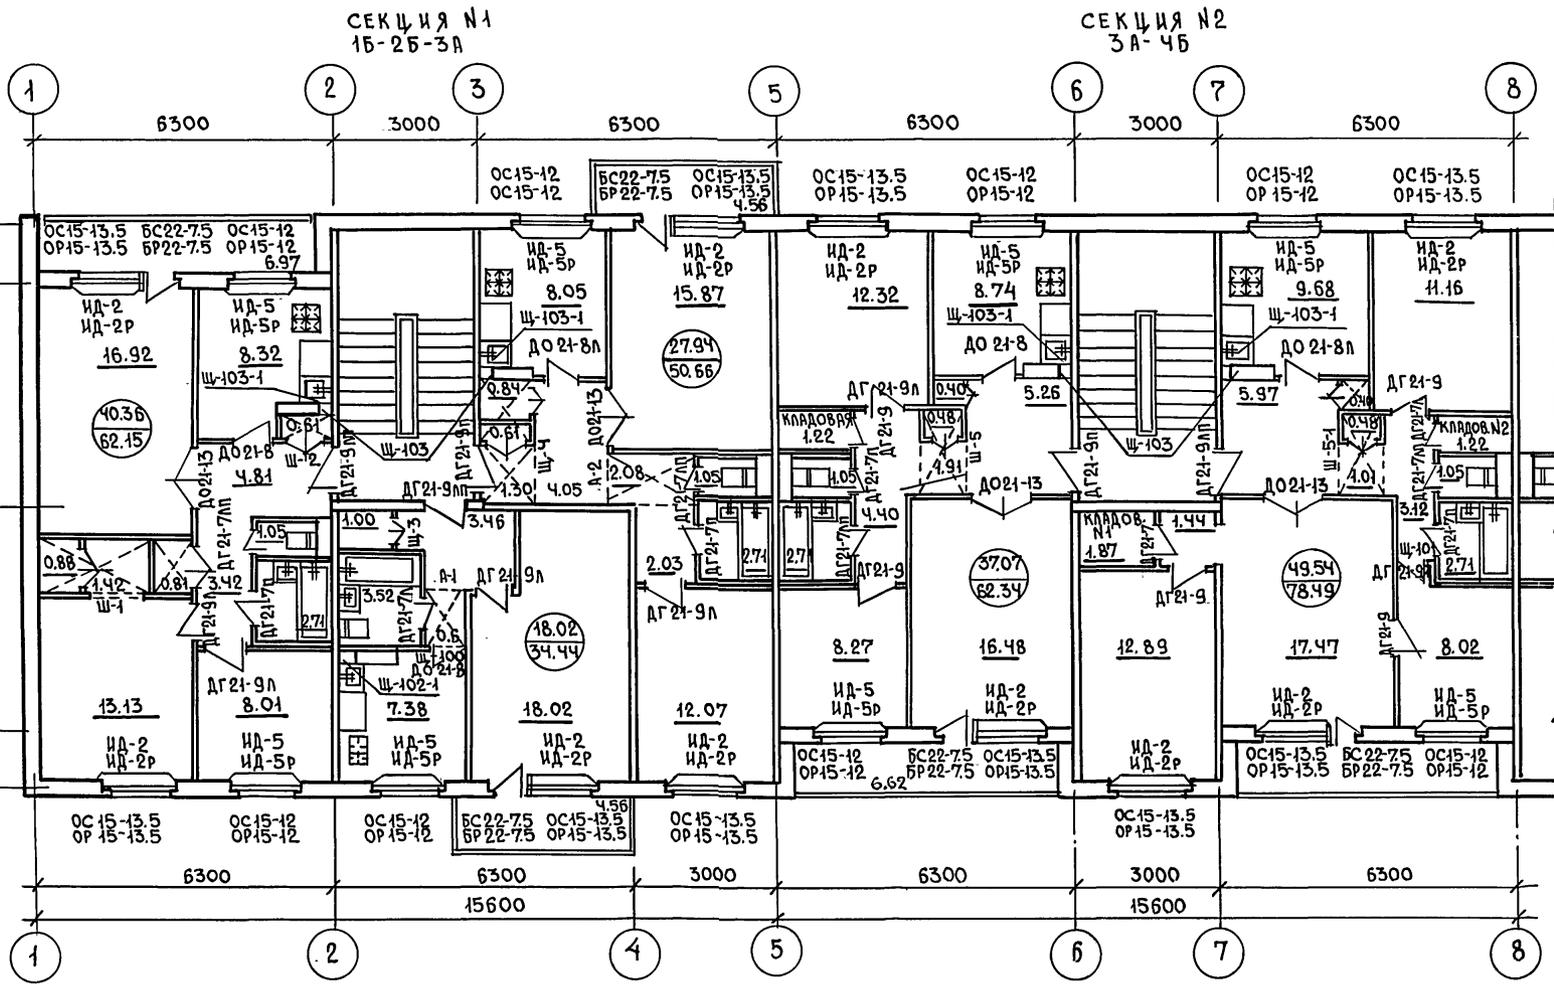

ПРИМЕЧАНИЕ:

1. Во 2-ом этаже дома щиты у вентблоков не имеют дверец ревизии, устанавливаются щиты Щ-103 и Щ-102.

ИНВ.№ ПОД. ПОДПИСЬ И ДАТА
ВЗАИ. ИНВ.№

		111-135-60/2		АС	4.1
ПРИВЯЗАН:		Зав. отд. В. БОГОРОДСКИЙ		ТРЕХЭТАЖНЫЙ ТРЕХСЕКЦИОННЫЙ ЖИЛОЙ ДОМ НА 24 КВАРТИРЫ	
		Н. КОНТР. Л. МАКАРЕНЯ		СТАДИЯ	ЛИСТ
		ГЛ. АРХ. ПР. Л. МАКАРЕНЯ		Р	28
		ГЛ. КОН. ПР. Н. МАРЧЕНКОВ		План типового этажа в осях 1-8. ОТДЕЛОЧНЫЕ РАБОТЫ.	
		РУК. БР. АРХ. В. ЕВДОКИМОВ		КБ ПО ЖЕЛЕЗОБЕТОНУ ИИ. А. А. ЯКУШЕВА Г. МОСКВА	
		РУК. БР. КОН. Р. ПОЛИЩУК			
ИНВ.№		ЧЕРТЕЖ. М. БЕЛОВА			

СПЕЦИФИКАЦИЯ СТОЛЯРНЫХ ИЗДЕЛИЙ НА ЭТАЖ

ПЛОЩАДИ ПОЛОВ
/ТИПОВОЙ ЭТАЖ/

МАРКА	НАИМЕНОВАНИЕ	ЕДИН ИЗМ	КОЛИЧЕСТВО				
			СЕКЦИЯ №1	СЕКЦИЯ №2	СЕКЦИЯ №3	ПЕРВЫЙ ЭТАЖ	ПОСЛЕДНИЙ ЭТАЖ
Д.400-77-10В	БЛОК ДВЕРНОЙ НАРУЖНЫЙ	шт.	2	2	2	6	—
Д.Г21-9АВ Д.Г21-9П	БЛОК ДВЕРНОЙ ВНУТРЕННИЙ	"	2 1 1 1 1	2 1 1 1 1	2 1 1 1 1	4 4 4 4 4	4 4 4 4 4
Д.Г21-9А Д.Г21-9	"	"	4 — 2 5 —	4 — 2 5 —	4 — 2 5 —	4 6 9 6 4	4 6 9 6 4
Д.О21-13	"	"	3	2	3	8	8
Д.О21-8А Д.О21-8	"	"	1 2 1 1 2	1 2 1 1 2	1 2 1 1 2	4 4 4 4 4	4 4 4 4 4
Д.Г21-7А Д.Г21-7	"	"	— 1 2 — —	— 1 2 — —	— 1 2 — —	1 2 1 2 1	2 1 2 1 2
Д.Г21-7АП Д.Г21-7П	"	"	3 2 2 2 2	3 2 2 2 2	3 2 2 2 2	7 7 7 7 7	7 7 7 7 7
Ш ₁ -100	Ш.ИТ ДВЕРНОЙ	"	1	—	1	2	2
Ш ₁ -101	"	"	—	1	—	1	1
ОС15-13.5	ОКОННЫЙ БЛОК	"	5	5	5	15	15
ОС15-12	"	"	4	4	4	12	12
ОС9-15	"	"	1	1	1	—	3
БСО2-7.5	БЛОК ДВЕРНОЙ БАЛКОННЫЙ	"	3	3	3	8	8
ИД ₁ -1	ПОДОКОННАЯ ДОСКА	"	5	5	5	14	14
ИД ₁ -2	"	"	3	3	3	8	8
ИД ₁ -3	"	"	1	1	1	4	4
ИД ₁ -1-1	"	"	1	1	1	2	2
Ш-1	ШКАФНОЙ БЛОК ВСТРОЕНН.	"	1	—	—	1	1
Ш-2	"	"	1	—	—	1	1
Ш-3	"	"	1	—	—	1	1
Ш-4	"	"	1	—	—	1	1
Ш-5	"	"	—	1	—	—	1
А-1	АНТРЕСОЛЬ	"	1	—	—	1	1
А-2	"	"	1	—	—	1	1
Ш ₁ -102	Ш.ИТ У ВЕНТБЛОКА	"	—	—	—	—	2
Ш ₁ -102-1	"	"	1	—	1	2	—
Ш ₁ -103	"	"	2	2	2	6	12
Ш ₁ -103-1	"	"	2	2	2	6	—
Д.Р-102	ДВЕРЦА РЕВИЗИИ	"	1	—	1	2	—
Д.Р-103	"	"	2	2	2	6	—
ИД-7	Ш.ИТ ТАМБУРНЫЙ	"	1	1	1	3	—
ИД-8	"	"	2	2	2	6	—

при t < -30°С

ОРС 15-13.5
ОРС 15-12
ОРС 9-15
БРС 22-7.5

ЧАСТЬ 1

Т. П. 111-135-60/2

ИНВ. № ПОДАТ. ПОДПИСЬ И ДАТА

НАИМЕНОВАНИЕ	ЕД. ИЗМ.	КОЛИЧЕСТВО			ВСЕГО НА ЭТАЖ
		СЕКЦ. №1	СЕКЦ. №2	СЕК. №3	
ЖИЛЫЕ КОМНАТЫ	м ²	85.44	88.05	85.44	258.93
КУХНИ	"	23.75	18.42	23.75	65.92
КОРИДОРЫ	"	22.21	20.77	22.21	65.19
САМУЗЛЫ	"	8.94	5.42	8.94	23.30
ВСТРОЕННЫЕ ШКАФЫ	"	4.81	1.76	4.81	11.38
КЛАДОВЫЕ	"	—	4.31	—	4.31

ПРИМЕЧАНИЯ:

- По диагонали показаны: для дверных блоков-левое или правое открывание, наличие порога; для оконных блоков-спаренные или раздельные переплеты, для встроенных шкафов и антресолей индекс, 1 говорит о зеркальности блока.
- Спецификацию деревянных изделий см. на листах 30 ÷ 35.

111-135-60/2 АС Ч.1

ЗАВ. ОТД. В БОГОРОДСКИИ

ИНВ. №

ПРИВОЗАН:

Н. КОНТР. Н. МАРЧЕНКОВ
ГЛ. ЯРХ. ПР. Л. МАКАРЕНЯ
ОЛ. КОН. ТР. Н. МАРЧЕНКОВ
РУК. БР. АРХ. В. ВЕДОКИМОВ
РУК. БР. КОМ. ПОДИШУК
ЧЕРТЕЖ. М. БЕЛОВА

ТРЕХЭТАЖНЫЙ ТРЕХСЕКЦИОННЫЙ
ЖИЛОЙ ДОМ НА 24 КВАРТИРЫ

СТАДИЯ ЛИСТ ЛИСТОВ
Р. 30

СПЕЦИФИКАЦИЯ СТОЛЯРНЫХ
ИЗДЕЛИЙ НА ЭТАЖ.
ПЛОЩАДИ ПОЛОВ.

ПОЖЕЛЕЗОБЕТОНУ
ИМ. А. А. ЦКУШЕВА
г. МОСКВА

СПЕЦИФИКАЦИЯ ДЕРЕВЯННЫХ ИЗДЕЛИЙ

НАЗНАЧЕНИЕ (НАИМЕНОВАНИЕ) ИЗДЕЛИЙ	МАРКА ИЗДЕЛИЯ	ГАБАРИТЫ, мм			КОЛИЧЕСТВО, ШТ				ГОСТ	АЛЬБОМ РАБОЧИХ ЧЕРТЕЖЕЙ		
		ℓ	h	b	ВСЕГО	ЭТАЖ		СЕРИЯ		ВЫПУСК /РАЗДЕЛ/	ЛИСТА	
						1	2-3					
ОКНА И БАЛКОННЫЕ ДВЕРИ												
ПЕРЕКЛАДЫ СПАРЕННЫЕ ОКНА И ПОДКОН- НЫЕ ДОСКИ.	ОС 9-15	1470	860	94	6	—	6	СЕРИЯ 1.136.5-16	—	—	—	
	ИД-1	1610	246	34	6	—	6	—	СЕРИЯ 135 ЧАСТЬ 10	РАЗДЕЛ 10.6-1	3	
	ОС 15-13.5	1320	1460	94	45	15	30	СЕРИЯ 1.136.5-16	—	—	—	
	ИД-2	1490	246	34	45	15	30	—	СЕРИЯ 135 ЧАСТЬ 10	РАЗДЕЛ 10.6-1	3	
	ОС 15-12	1170	1460	94	36	12	24	СЕРИЯ 1.136.5-16	—	—	—	
	ИД-5	1310	246	34	36	12	24	—	СЕРИЯ 135 ЧАСТЬ 10	РАЗДЕЛ 10.6-1 РАЗДЕЛ 10.6-3	3	
	ДВЕРЬ	БС 22-7.5	720	2175	94	24	8	16	СЕРИЯ 1.136.5-16	—	—	—
	РАЗДЕЛЬНЫЕ ОКНА И ПОД- КОННЫЕ ДОСКИ	ОР 9-15	1470	860	138	6	—	6	СЕРИЯ 1.136.5-16	—	—	—
		³⁵⁰ 400 ИД-1Р	1610	²⁴⁰ 290	34	6	—	6	—	СЕРИЯ 135 ЧАСТЬ 10	РАЗДЕЛ 10.6-1	3
		³⁵⁰ 400 ОР 15-13.5	1320	1460	138	45	15	30	СЕРИЯ 1.136.5-16	—	—	—
³⁵⁰ 400 ИД-2Р		1490	²⁴⁰ 290	34	45	15	30	—	СЕРИЯ 135 ЧАСТЬ 10	РАЗДЕЛ 10.6-1	3	
³⁵⁰ 400 ОР 15-12		1170	1460	138	36	12	24	СЕРИЯ 1.136.5-16	—	—	—	
³⁵⁰ 400 ИД 5Р		1310	²⁴⁰ 290	34	36	12	24	—	СЕРИЯ 135 ЧАСТЬ 10	РАЗДЕЛ 10.6-1	3	
ДВЕРЬ	БР 22-7.5	720	2175	138	24	8	16	СЕРИЯ 1.136.5-16	—	—	—	
ГРЯДНЫЕ ОКНА И ПОД- КОННЫЕ ДОСКИ	ОРС 9-15	1470	860	138	6	—	6	СЕРИЯ 1.136.5-17	—	—	—	
	⁴⁰⁰ 450 ИД-1Р	1610	²⁴⁰ 290	34	6	—	6	—	СЕРИЯ 135 ЧАСТЬ 10	РАЗДЕЛ 10.6-1	3	
	⁴⁰⁰ 450 ОРС 15-13.5	1320	1460	138	45	15	30	СЕРИЯ 1.136.5-17	—	—	—	
	⁴⁰⁰ 450 ИД-2Р	1490	²⁴⁰ 290	34	45	15	30	—	СЕРИЯ 135 ЧАСТЬ 10	РАЗДЕЛ 10.6-1	3	
	⁴⁰⁰ 450 ОРС 15-12	1170	1460	138	36	12	24	СЕРИЯ 1.136.5-17	—	—	—	
	⁴⁰⁰ 450 ИД 5Р	1310	²⁴⁰ 290	34	36	12	24	—	СЕРИЯ 135 ЧАСТЬ 10	РАЗДЕЛ 10.6-1	3	
ДВЕРЬ	БРС 22-7.5	720	2175	138	24	8	16	СЕРИЯ 1.136.5-17	—	—	—	

ПРИМЕЧАНИЯ:

1. Окна и балконные двери со спаренными переплетами используются при однорядной разрезке наружных стен толщиной 300 мм, с раздельными переплетами - при толщине наружных стен 350 мм. Стропильными переплетами - при толщине наружных стен 400 мм.
2. Окна и балконные двери устанавливаются в наружных стенах на заводе.

ЧАСТЬ 1
Т.П. ИИ-135-60/1.2

ИИВ № ПОДА
ПОДА ПИСЬ № ДАТА
ВСАМ. ИИВН

ИИ-135-60/1.2 АС 4.4

ПРИВЯЗАН:

ИИВН					
------	--	--	--	--	--

ЗАВ. ОТА	В. БОТРОДСКИЙ
Н. КОНТР.	Н. МАРЧЕНКОВ
ГЛАВ. АРХ.	П.А. МАКАРЕНА
ГЛАВ. КОН. ПР.	Н. МАРЧЕНКОВ
РУК. Б. РАБ.	В. БЕДКИМОВ
РУК. Б. РАБ.	Р. ПОЛАНЦУК
ЧЕРТЕЖИ	М. БЕЛОВА

ТРЕХЭТАЖНЫЙ ТРЕХСЕКЦИОННЫЙ
ЖИЛОЙ ДОМ НА 24 КВАРТИРЫ

СПЕЦИФИКАЦИЯ ДЕРЕВЯН-
НЫХ ИЗДЕЛИЙ.

СТАДИЯ	ЛИСТ	ЛИСТОВ
Р	31	
КБ ПОЖЕЛЕЗОБЕТОНУ И.А.А. ЯКУШЕВА Г. МОСКВА		

С П Е Ц И Ф И К А Ц И Я Д Е Р Е В Я Н Н Ы Х И З Д Е Л И Й

НАЗНАЧЕНИЕ / НАИМЕНОВАНИЕ ИЗДЕЛИЙ)	МАРКА ИЗДЕЛИЯ	ГАБАРИТЫ, мм			КОЛИЧЕСТВО, ШТ			ГОСТ	АЛБДОМ РАБОЧИХ ЧЕРТЕЖЕЙ		
		С	h	B	ВСЕГО	НА ЭТАЖ			СЕРИЯ	ВЫПУСК / РАЗДЕЛ /	Н ЛИСТА
						1	2-3				
Д В Е Р И В Н У Т Р Е Н Н И Е											
ГЛУХИЕ	ДГ21-9п	870	2071	74	12	4	4	СЕРИЯ 1.136-10			
	ДГ21-9лп	870	2071	74	12	4	4	— " —			
	ДГ21-9	870	2071	74	18	6	6	— " —			
	ДГ21-9л	870	2071	74	27	9	9	— " —			
	ДГ21-7п	670	2071	74	21	7	7	— " —			
	ДГ21-7лп	670	2071	74	21	7	7	— " —			
	ДГ21-7	670	2071	74	6	2	2	— " —			
ОСТЕКЛЕННЫЕ	ДО21-13	1272	2071	74	24	8	8	— " —			
	ДО21-8	770	2071	74	12	4	4	— " —			
	ДО21-8л	770	2071	74	12	4	4	— " —			
ЩИТЫ ДВЕРНЫЕ	Щ-100	770	425	74	6	2	2	ЧАСТЬ 9 РАЗДЕЛ 9.2-3	СЕРИЯ 135 ЧАСТИ 9.10	РАЗДЕЛ 9.2-3 РАЗДЕЛ 10.6.3	
	Щ-101	870	425	74	3	1	1	— " —	— " —	— " —	
ПОГОНАЖНЫЕ ИЗДЕЛИЯ ПОГ. М.	НАЛИЧНИК ТИП 1	—	74	13	240			ГОСТ 8242-75	СЕРИЯ 135 ЧАСТЬ 10	РАЗДЕЛ 10.6.3	
	НАЛИЧНИК ТИП 2	—	54	13	1150			— " —	— " —	— " —	
	НАЛИЧНИК ТИП 3	—	34	13	360			— " —	— " —	— " —	
	РАСКЛАДКА	—	24	19	90			— " —	— " —	— " —	
	ПЛИНТУС	—	54	16	1372			— " —	— " —	— " —	

ЧАСТЬ 1

Т.П. ИИ-135-60/1,2

ИИВ № ПОДА / ПОДАПСБ И ДАТА / ВЗАМ ИИВ №

		ИИ-135-60/1.2		АС	Ч.1
ЗАВ. ОТД. В. БОГОРОДСКИЙ					
И. КОНТР. И. МАРЧЕНКОВ					
ГЛА. АРХ. ПР. Л. МАКАРЕЯ					
ГЛА. КОН. ПР. И. МАРЧЕНКОВ					
РУК. БРАШ. В. ЕВДОКИМОВ					
РУК. БР. КОН. Р. ПОЛИЩУК					
ЧЕРТЕЖИ М. БЕЛОВА					
ПРИВЯЗАН:					
ИИВ №					

ТРЕХ ЭТАЖНЫЙ ТРЕХСЕКЦИОННЫЙ СТАДИЯ ЛИСТ ЛИСТОВ
 ЖИЛОЙ ДОМ НА 24 КВАРТИРЫ Р 32
 СПЕЦИФИКАЦИЯ ДЕРЕВЯННЫХ ИЗДЕЛИЙ / ПРДОЛЖЕНИЕ / КБ ПО ЖЕЛЕЗОБЕТОНУ ИМ. А. А. ЯКУШЕВА Г. МОСКВА

Т.п. 111-135-60/1.2 ЧАСТЬ I

НАЗНАЧЕНИЕ (НАИМЕНОВАНИЕ) ИЗДЕЛИЯ	МАРКА ИЗДЕЛИЯ	ГАБАРИТЫ ММ			КОЛИЧЕСТВО, ШТ			ГОСТ МРТУ	АЛБОМ РАБОЧИХ ЧЕРТЕЖЕЙ		
		С	h	B	ВСЕГО	НА ЭТАЖ			СЕРИЯ	ВЫПУСК /РАЗДЕЛ/	N ЛИСТА
						1	2-3				
ВСТРОЕННОЕ ОБОРУДОВАНИЕ											
ШКАФНОЙ БЛОК	ШКАФ	Ш-1 (Ш-1-1)	990	2100	920	6	2	2	135	ЧАСТЬ 9 РАЗДЕЛ 17	11,13
	ШКАФ		990	1800	920	6	2	2			
	АНТРЕСОЛЬ		2260	400	930	6	2	2			
	АНТРЕСОЛЬ		990	700	920	6	2	2			
ПОГОНАЖНЫЕ ИЗДЕЛИЯ ПОГ.М					11,52	3,84	3,84				
ШКАФНОЙ БЛОК	ШКАФ	Ш-2 (Ш-2-1)	1080	2100	600	6	2	2	— " —	— " —	14,15
	АНТРЕСОЛЬ		1080	400	600	6	2	2			
ПОГОНАЖНЫЕ ИЗДЕЛИЯ ПОГ.М					6,48	2,18	2,18				
ШКАФНОЙ БЛОК		Ш-3 (Ш-3-1)	850	2500	1200	6	2	2	"	"	14,15
ПОГОНАЖНЫЕ ИЗДЕЛИЯ ПОГ.М					5,10	1,70	1,70				
ШКАФНОЙ БЛОК	ШКАФ	Ш-4 (Ш-4-1)	1080	2100	500	6	2	2	— " —	— " —	12,13
	ШКАФ		900	2100	1080	6	2	2			
	АНТРЕСОЛЬ		1200	400	1080	6	2	2			
	АНТРЕСОЛЬ		1380	400	1080	6	2	2			
ПОГОНАЖНЫЕ ИЗДЕЛИЯ ПОГ.М					11,9	3,96	3,96				
ШКАФНОЙ БЛОК	ШКАФ	Ш-5 (Ш-5-1)	920	2100	570	6	2	2	— " —	— " —	16
	ШКАФ		630	2100	650	6	2	2			
	АНТРЕСОЛЬ		1670	400	920	6	2	2			
	АНТРЕСОЛЬ		630	400	650	6	2	2			
ПОГОНАЖНЫЕ ИЗДЕЛИЯ ПОГ.М					9,30	3,1	3,1				

ПРИМЕЧАНИЯ:
1. ШКАФНЫЕ БЛОКИ Ш-1,
Ш-2-1; Ш-3-1; Ш-4-1; Ш-5-1
ЗЕРКАЛЬНЫ ШКАФНЫМ
БЛОКАМ Ш-1; Ш-2; Ш-3;
Ш-4; Ш-5.

ИНВ. ПОСЛЕ ПОДПИСЬ И ДАТА ВЗАМ. ИЛИ ВР

ИНВ. №		ПРИВЯЗАН:		ЗАВ. ОТД. ВОЛГОГРАДСКИЙ		111-135-60/1.2		АС 4.1	
				Н. КОНТР. И. МАРЧЕНКОВ					
				ГЛ. АРХ. ПР. А. МАКАРЕНЯ					
				ГЛ. КОН. ПР. И. МАРЧЕНКОВ					
				РУК. БРАТ. БЕВАНКИНОВ					
				Р. У. БР. КОП. Р. ПОДШУК					
				ЧЕРТЕЖИ И. БЕЛОВА					
						ТРЕХЭТАЖНЫЙ ТРЕХСЕКЦИОННЫЙ		СТАДИЯ	
						ЖИЛОЙ ДОМ НА 24 КВАРТИРЫ		ЛИСТ	
								ЛИСТОВ	
								Р 33	
						СПЕЦИФИКАЦИЯ ДЕРЕВЯН-		ПО ЖЕЛЕЗОБЕТОНУ	
						НЫХ ИЗДЕЛИЙ / ПРОДАЖИ ИЩЕ /		И. А. А. ЯКУШЕВА	
								Г. МОСКВА.	

Спецификация деревянных изделий.

Назначение /Наименование/ изделий	Марка изделия	Габариты мм.			Количество шт.			Гост МРТУ	Альбом рабочих чертежей		
		ℓ	h	b	Всего	НА ЭТАЖ			серия	Выпуск раздел	№ листа
						1	2-3				
Разные изделия											
Кухонное оборудование	OK-1	1000	620	300	24	8	8			Раздел 10.6-1	10-23
	OK-2	800	850	600	24	8	8				
	OK-3	500	845	600	24	8	8				
Щиты у вентблоков, каркасы, дверцы ревизии	Щ-102	340	2500	19	2	8	2		Серия 135 часть 10	Раздел 10.6-3	3
	Щ-102-1	340	2500	19	4	2	2				
	Щ-103	200	2500	19	24	6	12				
	Щ-103-1	200	2500	19	12	6	6				
	КЩ-102	340	2495	40	4	2	2				
	КЩ-103	200	2495	40	12	6	6				
	ДР-102	250	400	19	4	2	2				
ДР-103	130	400	19	12	6	6					
Щит ТАМБУРНЫЙ	ИД-7	2820	1330	94	3	—	—			Раздел 10.6-1	4
	ИД-8	1180	2070	94	6	—	—			Раздел 10.6-1	4
Крышка лаза на чердак	ИД-100	1000	1000	53	2	—	—			Раздел 10.6-3	4
		600	800	44	3	—	—	КАТАЛОГ ИИ-03	Серия ИИ-0301 часть 1	Альбом 41-64	20
Слуховое окно	ОБС	1292	874	74	3	—	—		Серия 135 часть 9	Раздел 9.2-17	9.
Кладовая №1	—	1200	2500	74	3	1	1				
Кладовая №2	—	800	2500	74	6	2	2				

Т.п. ИИ-135-60/1.2 часть 1

ИНВ. № табл. Подпись и дата (Взам. инв. №)

ИИ-135-60/1.2			АС 4.1
Зав. отд.	В. Богородский	Подпись	
Н. контр.	Н. Марченко	—	
Гл. архитр.	А. Макаренко	—	
Гл. констр.	Н. Марченко	—	
Руководит.	В. Евдокимов	—	
Руководит.	Р. Подишук	—	
Чертеж.	М. Белова	—	
Трехэтажный трехсекционный жилой дом на 24 квартиры			Станция Р Лист 34 Листов
Спецификация деревянных изделий (пробояние).			КБ по железобетону им. А.А. Якушева г. Москва.

привязан:

ИНВ. №	
--------	--

проект: ИИИ 26.1.88-констр. ИИИ

ЧАСТЬ I

Т. П. ИИ-135-60/1.2

НАИМЕНОВАНИЕ (НАИМЕНОВАНИЕ) ИЗДЕЛИЕ	МАРКА ИЗДЕЛИЯ	ГАБАРИТЫ мм			КОЛИЧЕСТВО, ШТ			ГОСТ МРТУ	АЛБЫМ РАБОЧИХ ЧЕРТЕЖЕЙ			
		С	h	Б	ВСЕГО	НА ЭТАЖ			СЕРИЯ	ВЫПУСК (РАЗДЕЛ)	N ЛИСТА	
						1	2-3					
ВСТРОЕННЫЕ ОБОРУДОВАНИЕ												
АНТРЕСОЛ	A-1 (A-1-1)	850	400	1330	6	2	2		— " —	— " —		
ПОГОНАЖНЫЕ ИЗДЕЛИЯ ПОГ.М									— " —	— " —		
АНТРЕСОЛ	A-2 (A-2-1)	1100	400	1890	6	2	2		— " —	— " —		
ПОГОНАЖНЫЕ ИЗДЕЛИЯ ПОГ.М									— " —	— " —		
ОКНА И БАЛКОННЫЕ ДВЕРИ.												
ПЕРЕПЛАТЫ РАЗДЕЛЫ СТАРЕННИЕ	ПОГОНАЖНЫЕ ИЗДЕЛИЯ ПОГ. М	НАЛИЧНИК ТИП I		74	13	106,56			8242-75	СЕРИЯ 135 ЧАСТЬ 10	РАЗДЕЛ 10.6-3	3
		НАЛИЧНИК ТИП 3		34	13	450,46			8242-75	— " —	— " —	"
		ПЛИНТУС		54	13	27,3			8242-75	— " —	— " —	"
		БРУСОК 5		74	40	36,0				СЕРИЯ 135 ЧАСТЬ 10	РАЗДЕЛ 10.1-01	38,41
		НАЛИЧНИК ТИП I		74	13	53,28			8242-75	СЕРИЯ 135 ЧАСТЬ 10	РАЗДЕЛ 10.6-3	3
		НАЛИЧНИК ТИП 2		54	13	53,28			8242-76	— " —	— " —	"
		НАЛИЧНИК ТИП 3		34	13	450,46			8242-75	— " —	— " —	"
		ПЛИНТУС		54	13	27,3			8242-75	— " —	— " —	"
		БРУСОК 5		110	30	36,0				СЕРИЯ 135 ЧАСТЬ 10	РАЗДЕЛ 10.1-01	40,42

НАИМЕНОВАНИЕ (НАИМЕНОВАНИЕ) ИЗДЕЛИЯ	МАРКА ИЗДЕЛИЯ	ГАБАРИТЫ мм			КОЛИЧЕСТВО, ШТ			ГОСТ МРТУ	АЛБЫМ РАБОЧИХ ЧЕРТЕЖЕЙ		
		С	h	Б	ВСЕГО	НА ЭТАЖ			СЕРИЯ	ВЫПУСК (РАЗДЕЛ)	N ЛИСТА
						1	2-3				
ДВЕРИ НАРУЖНЫЕ											
ЩИТОВАЯ ПОЛУОСТЕКЛЕННАЯ	ДН 20-7,7-10В	1476	2088	94	6	6	—	—	СЕРИЯ 130-41	ЧАСТЬ I	
ПОГОНАЖНЫЕ ИЗДЕЛИЯ ПОГ. М	НАЛИЧНИК ТИП I	—	74	13	39,0	39,0	—	ГОСТ 8242-75	СЕРИЯ 135 ЧАСТЬ 10	РАЗДЕЛ 10.6-3	3
	НАЛИЧНИК ТИП 3	—	34	13	40,5	40,5	—	— " —	— " —	— " —	3
	РАСКЛАДКА	—	24	19	18,0	18,00	—	— " —	— " —	— " —	3
	ПЛИНТУС	—	54	16	21,0	21,0	—	— " —	— " —	— " —	3
	БРУС /6шт/	40	2100	94	0,0474	0,0474	—	— " —	— " —	— " —	
	ДОСКА /3шт/	1550	20	140	0,0129	0,0129	—	— " —	— " —	— " —	

ПРИМЕЧАНИЕ:

1. Антресоли А-1-1; А-2-1
ЗЕРКАЛЬНЫЕ АНТРЕСОЛЯМ
А-1 и А-2.

ПРИВЯЗАН:

ИНВ №	
-------	--

ИИ-135-60/1.2 АС Ч. I

ЗАВ. ОТД. В БОГОРОДСКИЙ

И. КОНТ. И. МАРЧЕНКОВ

ГЛА. АРХ. П. И. МАКАРЕНА

ГЛА. КОН. П. И. МАРЧЕНКОВ

РУК. БР. АРХ. В. ЕВРАФИМОВ

РУК. ВР. КОН. Р. ПОДЦИУК

ЧЕРТЕЖ. М. БЕЛОВА

ТРЕХЭТАЖНЫЙ ТРЕХСЕКЦИОН-
НЫЙ ЖИЛОЙ ДОМ НА 24 КВАРТИРЫ

СПЕЦИФИКАЦИЯ ДЕРЕВЯН-
НЫХ ИЗДЕЛИЙ / ОКНА ЧАШНЕ /

СТАДИЯ	ЛИСТ	ЛИСТОВ
Р	35	



по ЖЕЛЕЗОБЕТОНУ
ИМ. А. А. ЯКУШЕВА
г. МОСКВА

ИНВ № ПОДАТЬ ПОДПИСЬ И ДАТА ВСТАВКИ


ЧАСТЬ 1

Т.п. 111-135-60/1,2

ИНВ. № подл. По плану и деталям. Инв. №

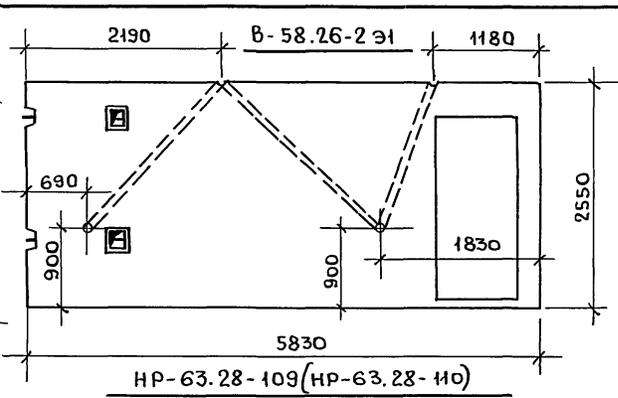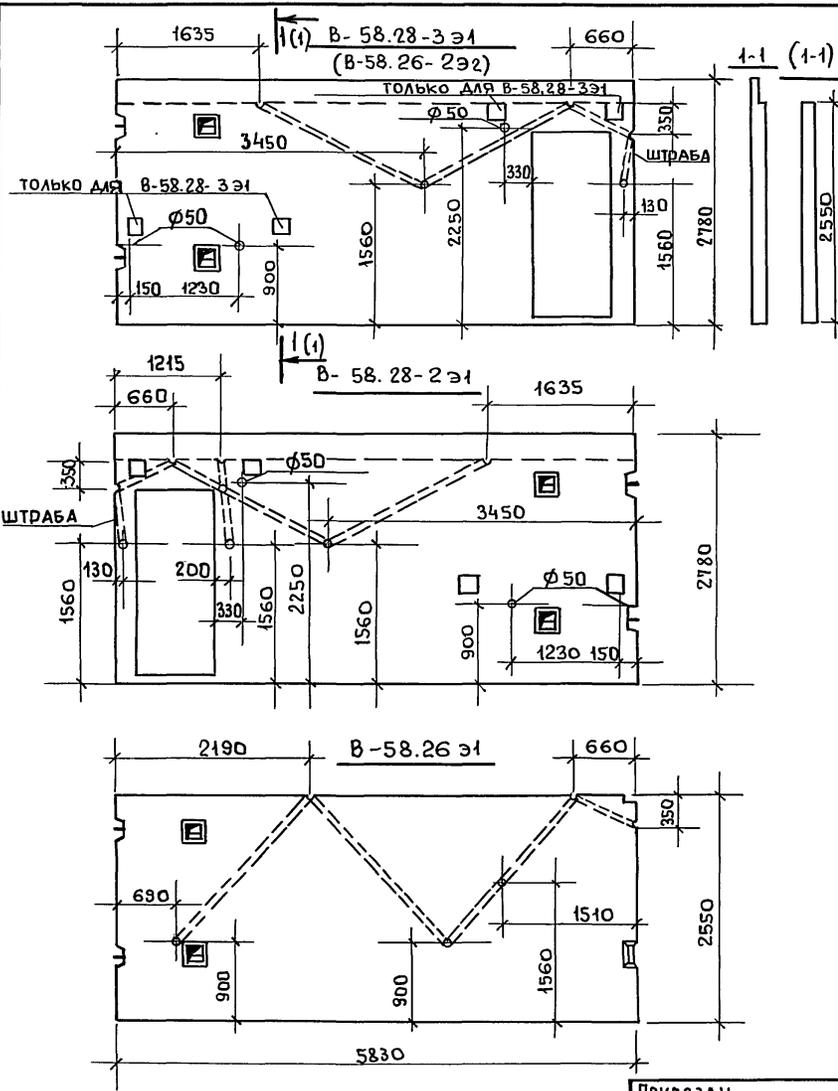

Армирование и узлы изделий данного чертежа принимать по альбому указанным в спецификации.

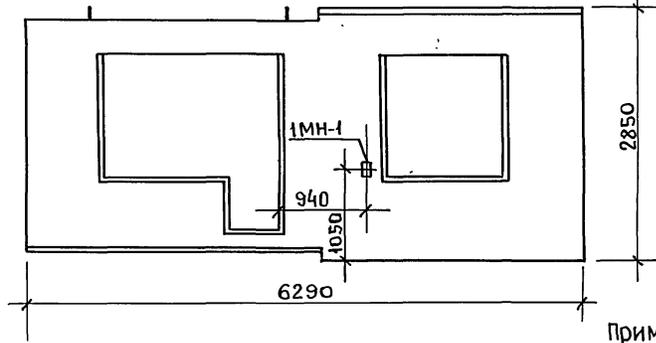

Примечания:

1. Электроканалы во внутренних стенах в марках с индексом "Э" выполнять только по данному чертежу.
2. Расположение закладной детали 1МН-1 в панелях НР63.28-109(НР63.28-110) выполнять по данному чертежу.

проб: *Маш* 24.2.88г *Босер*

ПРИВЯЗАН




ИНВ. №

		111-135-60/1,2		АС 4.1	
ЗАВ. ОТА	В. Богородский	Подпись			
Н. контр.	И. Марченков	-	Трехэтажный трехсекционный	СТАДИЯ	Лист
гл. арх. пр.	А. Макареня	-	жилой дом на 24 квартир	Р	36
гл. кон. пр.	И. Марченков	-			
рук. брэн	В. Евдокимов	-	Внутренние стеновые панели	КБ по железобетону И. А. Якушева г. Москва.	
рук. брэн	Р. Полищук	-	В-58.28-2Э1; В-58.28-1Э1; В-58.26Э1.		
Чертеж	М. Белова	-	В-58.26-2Э1; панели НР-63.28-109 НР-63.28-110		




16272-03 37

Т.п. ИИ-135-60/1.2 ч.четь 1

фрагмент монтажного плана перекрытия

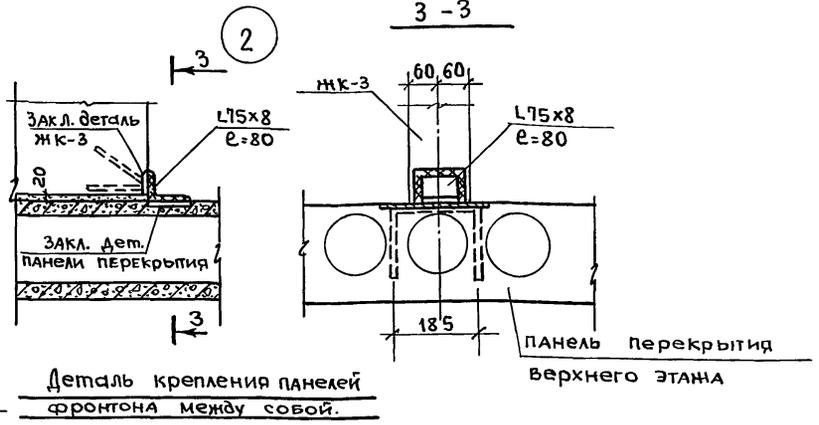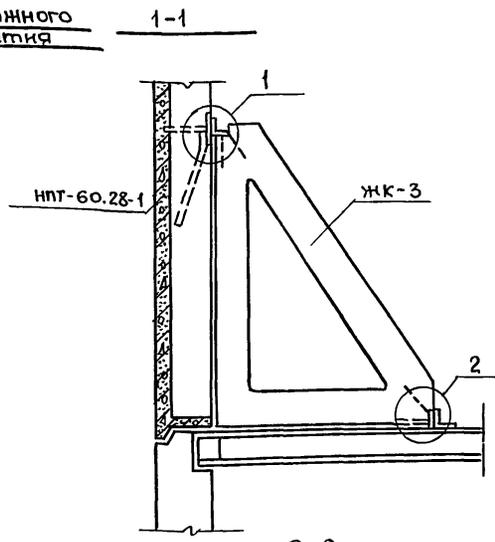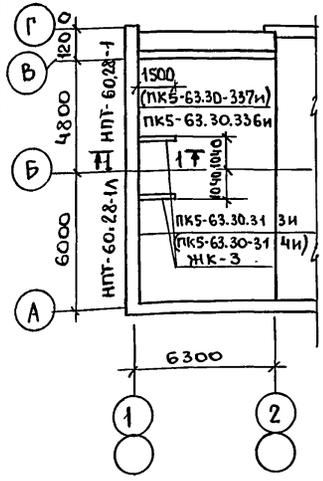

Деталь крепления панелей фронтона между собой.

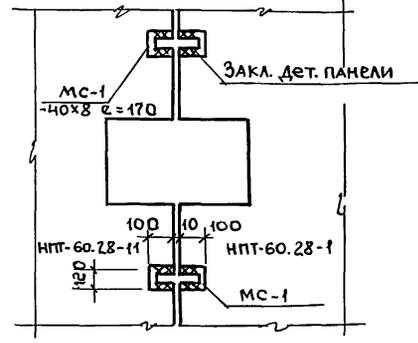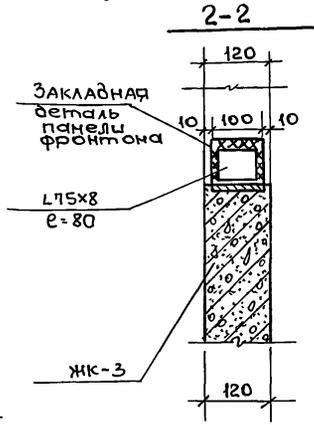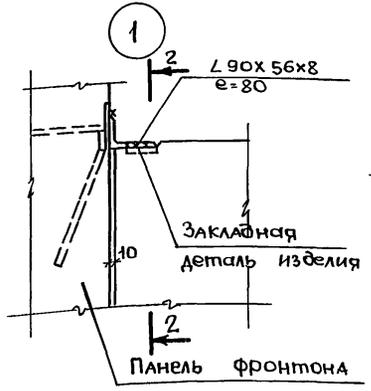

Примечание

1. Изделия с индексом „И“ отличаются от изделий без индекса наличием дополнительных закладных деталей /см. лист 38/.

ИНВ. № подл. Подпись дата Взам. Инв. №

			ИИ-135-60/1.2			АС			И.1.		
Зав. отд.	В. Богородский	Подпись	Трехэтажный трехсекционный жилой дом на 24 квартиры			Стандия	Лист	Листов	КБ по железобетону им. А.А.Якушева г. Москва.		
Н.конт.	И.Марченков	-"-				Р	37				
П.Арх.пр.	А.Макареня	-"-									
П.кон.пр.	И.Марченков	-"-									
Рук.вр.арх.	В.Евдокимов	-"-	Узлы крепления панелей фронтона								
Рук.вр.кон.	Р.Полищук	-"-									
Чертеж	М.Амосова	-"-									

проб: майл 24.2.88г констр. 2000





Т.П. 111-135-60/12 ЧАСТЬ I

ПКБ-63.30-336 и (ПКБ-63.30.082и)

ПКБ-63.30-337 и (ПКБ-63.30-083и)


СПЕЦИФИКАЦИЯ НА ДОПОЛНИТЕЛЬНЫЕ ЗАКАЗНЫЕ ДЕТАЛИ

	МАРКА И ЗАБЕЛ	КОЛ. ШТ	№ РАЗДЕЛА
87.МП-2	ПКБ-63.30-313и	1	часть 10 Р.10.3-1-87 Л.77
	ПКБ-63.30-314и	1	
	ПКБ-63.30-336и	1	
	ПКБ-63.30-337и	1	
88.МП-2	ПКБ-63.30-013и	1	часть 10 Р.10.3-1-88 Л.86
	ПКБ-63.30-014и	1	
	ПКБ-63.30-082и	1	
	ПКБ-63.30-083и	1	

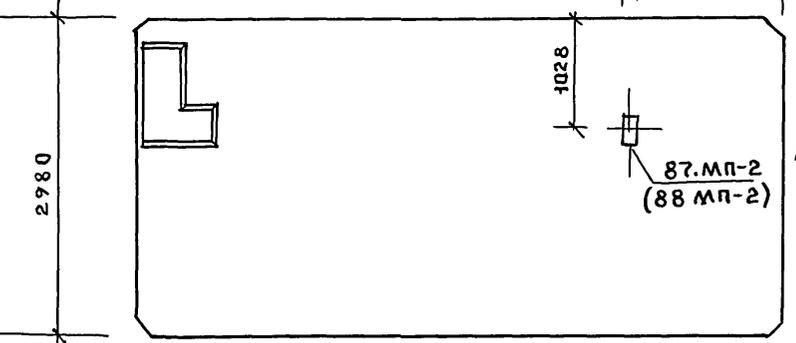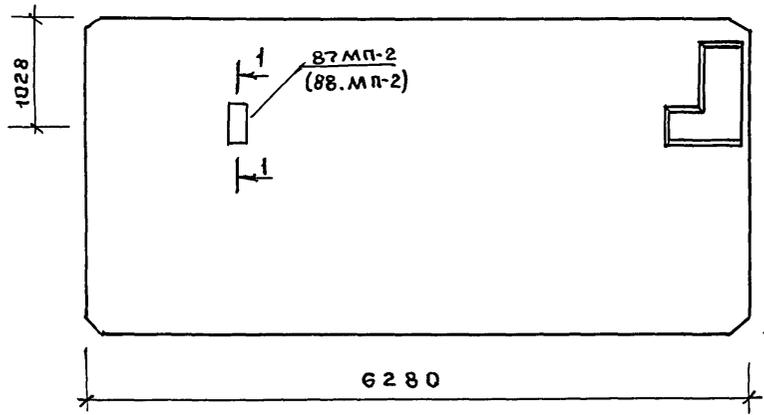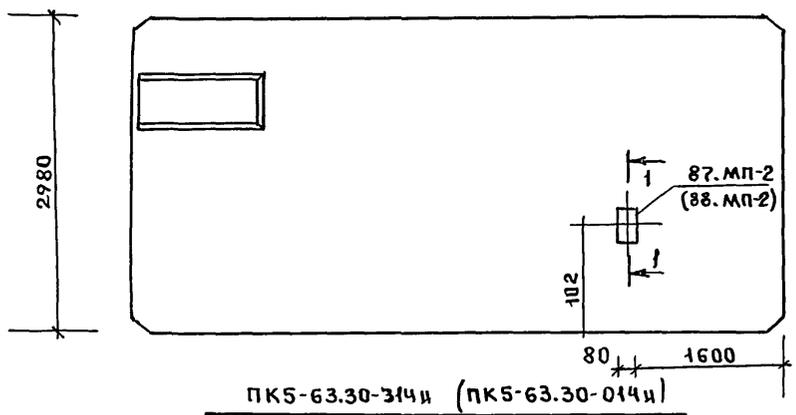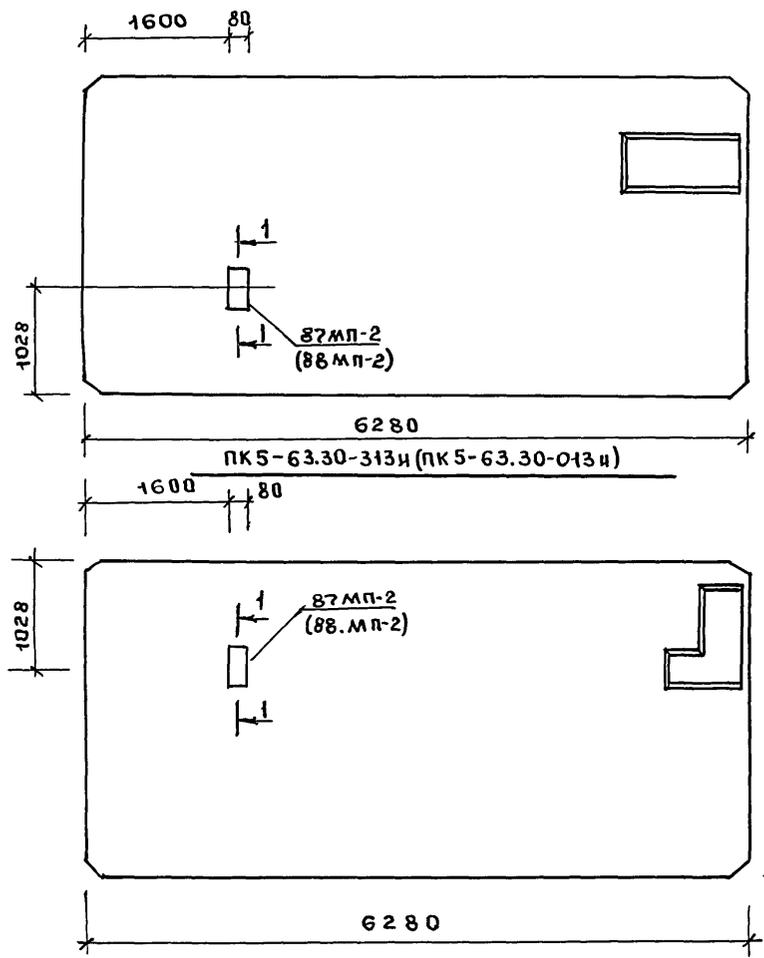



ПРИМЕЧАНИЯ:

1. ИЗДЕЛИЯ С ИНДЕКСОМ И И" ОТЛИЧАЮТСЯ ОТ ИЗДЕЛИЙ БЕЗ ИНДЕКСА НАЛИЧИЕМ ДОПОЛНИТЕЛЬНОЙ ЗАКЛ. ДЕТАЛИ, УКАЗАННОЙ НА ДАННОМ ЛИСТЕ.
2. ОСНОВНУЮ ОПУБКУ, АРМИРОВАНЦЕ И УЗЛЫ ПАНЕЛЕЙ ДАННОГО ЧЕРТЕЖА ПРИНИМАТЬ ПО АЛЬБОМАМ, УКАЗАННЫМ В СПЕЦИФИКАЦИИ.

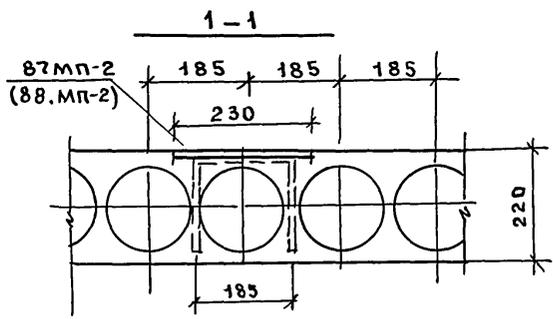


111-135-60/12		АС	Ч.1
ЗАВ. ОП. Д.	В. БОГОРОДСКИЙ		
Н. КОНТР.	Н. МАРЧЕНКОВ		
ГЛ. АРХ. ЛР.	Л. МАКАРЕНЯ	ТРЕХЭТАЖНЫЙ ТРЕХСЕКЦИОННЫЙ	СТАЛЬЯ
ГЛ. КОН. ЛР.	Н. МАРЧЕНКОВ	ЖИЛОЙ ДОМ НА 24 КВАРТИРЫ	Лист
РУК. БР. АРХ.	В. ЕВДОКИМОВ		Листов
РУК. БР. КОН.	Р. ПОЛЫНЦУК	ДОПОЛНИТЕЛЬНЫЕ ЗАКАЗНЫЕ ДЕТАЛИ В ПАНЕЛЯХ ПЕРЕКРЫТИЯ ВЕРХНЕГО ЭТАЖА	Р
ЧЕРТЕЖ.	М. АМОСОВА		38
		по ЖЕЛЕЗОБЕТОНУ И.М. А.А. ЯКУШЕВА г. Москва	

Т. п. 111-135-60/1.2 часть 1

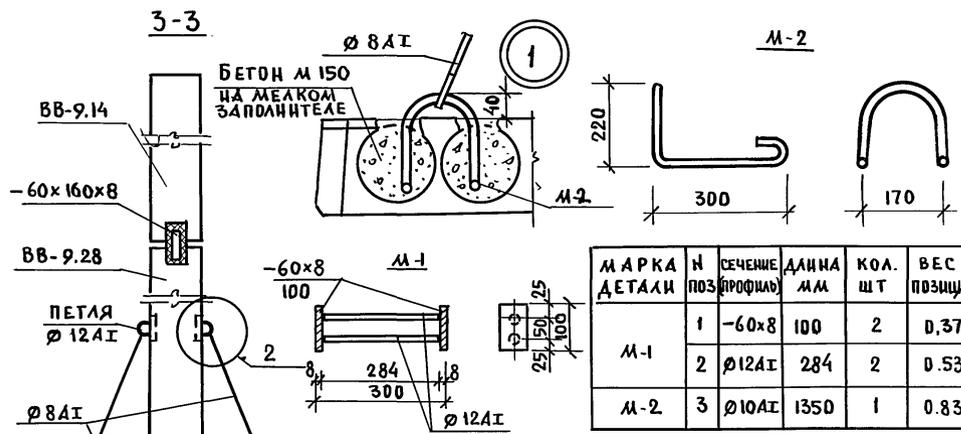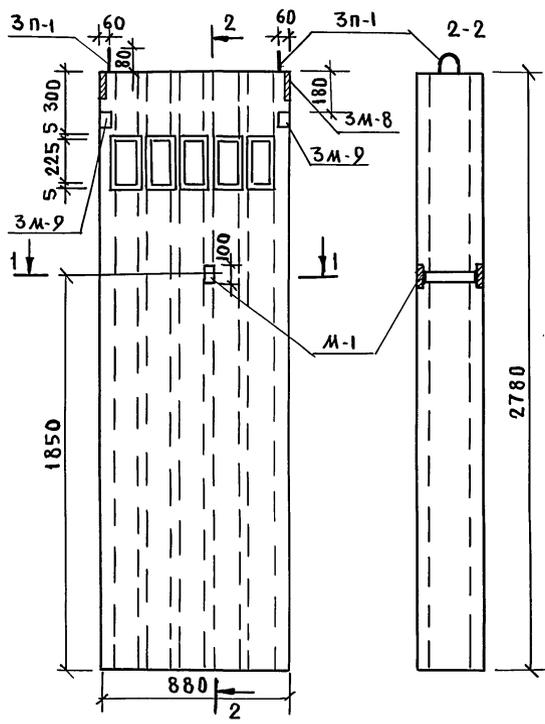




МАРКА ДЕТАЛИ	№ ПОЗ	СЕЧЕНИЕ ПРОФИЛЯ	ДЛИНА ММ	КОЛ. ШТ	ВЕС ПОЗИЦИИ	ВЕС МАРКИ, КГ
М-1	1	-60x8	100	2	0.37	0.90
	2	∅12A1	284	2	0.53	
М-2	3	∅10A1	1350	1	0.83	0.83

УТЕПЛЕНИЕ ВЕНТКОРБОВ
ПЛАН

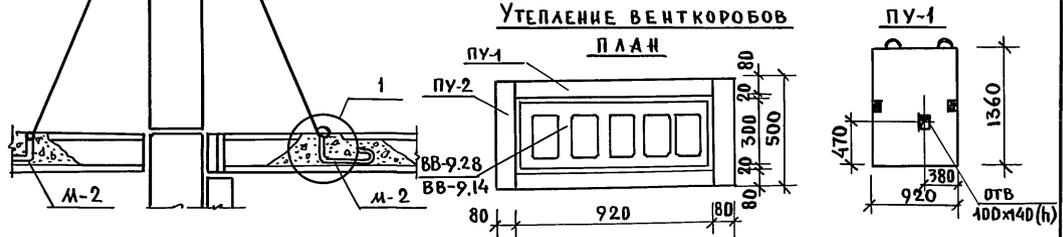

ПРИМЕЧАНИЯ:

1. ДЛЯ КРЕПЛЕНИЯ ОТТЯЖЕК К ЗАКЛ. ДЕТАЛИ М-1 ПРИВАРИТЬ ПЕТЛЮ ∅12A1 / СМ УЗЛА 2/
2. АРМИРОВАНИЕ УЗЛА ВВ-9.28 ВЫПОЛНЯТЬ ПО РАЗДЕЛУ 10.4-1-3 Л.7
3. ЗАКАЗНУЮ ДЕТАЛЬ М-1 УСТАНОВИТЬ В ВЕНТБЛОКАХ ЧЕРДАКА ВВ-9.28 /14шт/ ОТВ. 100x140 (h) ПРЕДУСМОТРЕТЬ В ПЛИТАХ ПУ-1 /28шт/

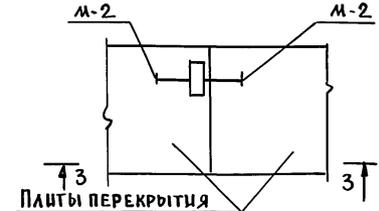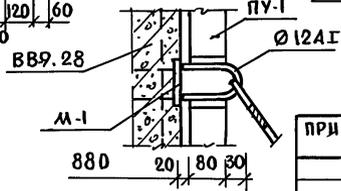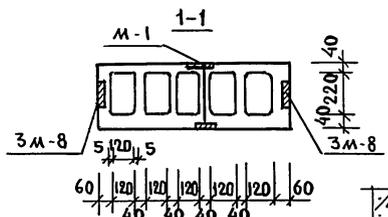

ИНВ.№ ПОДПИСЬ И ДАТА ВЗАИ. ИВН°

ПРИ ВЯЗАНИ:		111-135-60/1.2		АС	4.1
ЗАВ. ОТД.	В. БОГОРОДСКИЙ	И. КОНТР.	И. МАРЧЕНКОВ	ТРЕХЭТАЖНЫЙ ТРЕХСЕКЦИОННЫЙ	СТАНЦИЯ
ГЛ. АРХ. ПР.	А. МАКАРЕЦА	ГЛ. КОН. ПР.	И. МАРЧЕНКОВ	ЖИЛОЙ ДОМ НА 24 КВАРТИРЫ	ЛИСТ
РУК. БР. АРХ.	В. ЕВДИКИЛОВ	РУК. БР. КОН.	Р. ПАНЦУК	УЗЛЫ КРЕПЛЕНИЯ И УТЕПЛЕНИЯ	ЛИСТОВ
РУК. БР. КОН.	Р. ПАНЦУК	ЧЕРТЕЖИ	Д. КУРЬКОВСКАЯ	ВЕНТБЛОКОВ ЧЕРДАКА	ПО ЖЕЛЕЗОБЕТОНУ
ИНВ.№					И. А. А. ЯКУШЕВА
					Г. МОСКВА

18272-03 (40)