

ТИПОВОЕ ПРОЕКТНОЕ РЕШЕНИЕ
А-IV-600-0480.90

СООРУЖЕНИЕ
ВСТРОЕННОЕ В ЗДАНИЕ

АЛЬБОМ 7 ЧАСТЬ 2

ЭМ. КУ ЗАДАНИЕ ЗАВОДАМ-ИЗГОТОВИТЕЛЯМ

СФ 1009-08
1-35.2

Отпускная цена
на момент реализации
указана в счет-накладной

ТИПОВОЕ ПРОЕКТНОЕ РЕШЕНИЕ
А-IV-600-0480.90

СООРУЖЕНИЕ
ВСТРОЕННОЕ В ЗДАНИЕ

АЛЬБОМ 7 ЧАСТЬ 2

СОСТАВ ПРОЕКТА

АЛЬБОМ 1	ПЗ	ОБЩАЯ ПОЯСНИТЕЛЬНАЯ ЗАПИСКА	АЛЬБОМ 7	ЭМ	СИЛОВОЕ ЭЛЕКТРООБОРУДОВАНИЕ
АЛЬБОМ 2	АР	АРХИТЕКТУРНЫЕ РЕШЕНИЯ	ЧАСТЬ 1	АВК	АВТОМАТИЗАЦИЯ
АЛЬБОМ 3	КЖ	КОНСТРУКЦИИ ЖЕЛЕЗОБЕТОННЫЕ		ЭО	ЭЛЕКТРООСВЕЩЕНИЕ
АЛЬБОМ 4	КЖ	КОНСТРУКЦИИ ЖЕЛЕЗОБЕТОННЫЕ		СС	СВЯЗЬ И СИГНАЛИЗАЦИЯ
АЛЬБОМ 5	КЖИ	РАБОЧИЕ ЧЕРТЕЖИ ИЗДЕЛИЙ	АЛЬБОМ 7	ЭМ. КУ	ЗАДАНИЕ ЗАВОДАМ-ИЗГОТОВИТЕЛЯМ
АЛЬБОМ 6	ОВ	ВЕНТИЛЯЦИЯ И ОТОПЛЕНИЕ	ЧАСТЬ 2		
	ВК	ВНУТРЕННИЙ ВОДОПРОВОД И КАНАЛИЗАЦИЯ	АЛЬБОМ 8	СО	СПЕЦИФИКАЦИЯ ОБОРУДОВАНИЯ
	ЭД	ЭЛЕКТРОСТАНЦИЯ ДИЗЕЛЬНАЯ	ЧАСТЬ 1		АР, ОВ, ВК, ЭД, ТХ, АПТ
	ТХ	МЕХАНИЗАЦИЯ СКЛАДСКОГО ХОЗЯЙСТВА	АЛЬБОМ 8		СПЕЦИФИКАЦИЯ ОБОРУДОВАНИЯ
	АПТ	УСТАНОВКА АВТОМАТИЧЕСКОГО ПОЖАРОТУШЕНИЯ	ЧАСТЬ 2	СО	ЭМ, ЭО, СС, АВК
			АЛЬБОМ 9	ВМ	ВЕДОМОСТИ ПОТРЕБНОСТИ В МАТЕРИАЛАХ
			АЛЬБОМ 10	С	СМЕТЫ
				КНИГА 1	
				АЛЬБОМ II	ПЗ ПОЯСНИТЕЛЬНАЯ ЗАПИСКА (Распространяет ГПИ «ЗАРУБЕЖПРОЕКТ»)

РАЗРАБОТАН

ГПИ «ЗАРУБЕЖПРОЕКТ»

Главный инженер

А.Т.Даниленко

Главный инженер проекта

Г.И.Шелудько

С УЧАСТИЕМ

КИЕВСКОГО ОТДЕЛЕНИЯ ПРОМТРАНСНИИПРОЕКТ

Главный инженер

А. Пушкинский

Главный инженер проекта

И. Еремин

РОСТОВСКОГО ГПИ «СПЕЦАВТОМАТИКА»

Главный инженер

Г.М.Габрелян

Главный инженер проекта

Г.Х.Пандов

Утвержден: Штабом ГО СССР

протокол от

Введен в действие ГПИ «ЗАРУБЕЖПРОЕКТ»

приказом №

Содержание альбома

Обозначение	Наименование	Стр.
	Содержание альбома	2
	Задание заводам изготовителям	
	Силовое электрооборудование	
ЭМ.ЛО лист 1	Опросный лист для заказа ВРУ1	3
	Климатические зоны 1.2	
ЭМ.ЛО лист 2	Опросный лист для заказа ВРУ1	3
	Климатические зоны 3.4.	
ЭМ.КУ1.1 лист 1.2	Ящик ЗЯ. Технические данные аппаратов.	2
ЭМ.КУ1.2 лист 1	Ящик ЗЯ. Чертеж общего вида.	4
ЭМ.КУ1.3 лист 1	Ящик ЗЯ. Схема электрическая соединений.	5
ЭМ.КУ1.4 лист 1.2	Ящик ЗЯ. Таблица перечня надписей.	4


При привязке альбома необходимо руководствоваться условиями на поставку щитов.

Инв. № подп.	Подпись и дата	Взам. инв №

Формат	Зона	Ноз.	Обозначение	Наименование	Кол.	Примеч.
				<u>Документация</u>		
A3			ЭМ.КУ1.2	Чертеж общего вида		
A2			ЭМ. КУ1.3	Схема электрическая соединений.		
A4			ЭМ. КУ1.4	Таблица перечня налпи- сей.		
				<u>СБОРОЧНЫЕ ЕДИНИЦЫ</u>		
				Н1		
		1		ВЫКЛЮЧАТЕЛЬ		
				АК63-МЧЗ ~500В IP 6.3А	SF	
				отс 3	1	
		2		Реле ПЭЗТ-4443 ~220В	2	3К. 6К.
		3		БЛОК ЗАЖИМОВ Б324-4П25-		
				-10	6	
				Н51		
		4		Переключатель		
				ПКУ3-14 Л 6023	1	68А1
		5		Переключатель		
				ПКУ3-14 Е 3105	2	35А1 35А2

A-IV-600-0480.90 ЭМ.КУ1.1

Инв. № подл.	Подпись и дата			A-IV-600-0480.90 ЭМ.КУ1.1			
Нач.отд	Конорев	25-5		Сооружение встроенное в здание	Стадия	Лист	Листов
Гл.спец	МАЛИНСКАЯ	ЗИАД			РП	1	2
Нач.гр	Орешкина	Ирина		Ящик ЗЯ. ТЕХНИЧЕСКИЕ ДАННЫЕ АППАРАТОВ	ВПО ЗАРУБЕЖСТРОЙ		
Инж. II кат	Хильченко	Денис			ЗАРУБЕЖПРОЕКТ		
Исполн.	Хильченко	Денис		г. Волжский			
Провер	Кострюкова	София					
Н.контр	МАЛИНСКАЯ	ЗИАД					

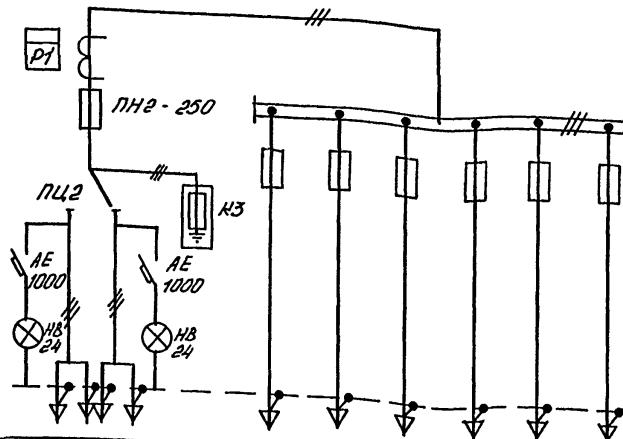
Схема
межпанельных
соединенийСхема
ВРУ1

Тип панели

ВРУ1-21-10УХЛ4

Номера групп

Номи- нальный ток, А	Предохра- нилелий плавкой вставки	1 2 3 4 5 6					
		250	63 63	100 100	100 100	100 100	100 100
100	100	32	32 32	32 40	63	63	
250	250						
	ПЧ-2						
СА44-4672М 380/220В 5А кл.20							
ТК-20-0,6643 200/5А кл.0,5							

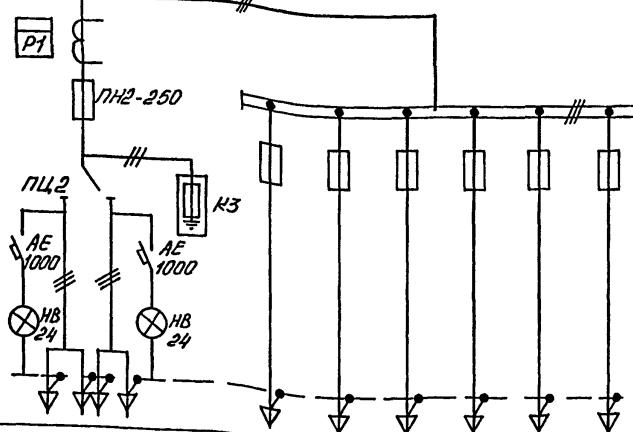Схема
межпанельных
соединенийСхема
ВРУ1

Тип панели

ВРУ1-21-10УХЛ4

Номера групп

Номи- нальный ток, А	Предохра- нилелий плавкой вставки	1 2 3 4 5 6					
		250	63 63	100 100	100 100	100 100	100 100
100	100	32	32 32	32 (50) 40	63	63	
250	250						
	ПЧ-2						
СА44-4672М 380/220В 5А кл.20							
ТК-20-0,6643 200/5А кл.0,5							

Согласовано
Гл.спец ТО Петренко
Согласовано
Гл.спец ТО Петренко
Согласовано
Гл.спец ТО Петренко

В скобках - данные для климатической зоны 4.

A-IV-600-0480.90 ЭМЛО

Привязан

Нач.отд	Конорев
Гл.спец	МАЛИНСКАЯ
Нач.гр	Сарычева
Инж.кап	
Исполн	Сырова
Провер	Сарычева
Н.контр	МАЛИНСКАЯ
Инв.№	

Сооружение встроенное в здание

Стадия	Лист	Листов
РП	1	2

Опросный лист для заказа ВРУ1 (климатические зоны 1,2)

ВПО ЗАРУБЕЖСТРОЙ
ЗАРУБЕЖПРОЕКТ
г.Волжский

A-IV-600-0480.90 ЭМЛО

Привязан


Нач.отд	Конорев
Гл.спец	МАЛИНСКАЯ
Нач.гр	Сарычева
Инж.кап	
Исполн	Сырова
Провер	Сарычева
Н.контр	МАЛИНСКАЯ
Инв.№	

Сооружение встроенное в здание


Стадия	Лист	Листов
РП	2	

Опросный лист для заказа ВРУ1 (климатические зоны 3,4)

ВПО ЗАРУБЕЖСТРОЙ
ЗАРУБЕЖПРОЕКТ
г.Волжский

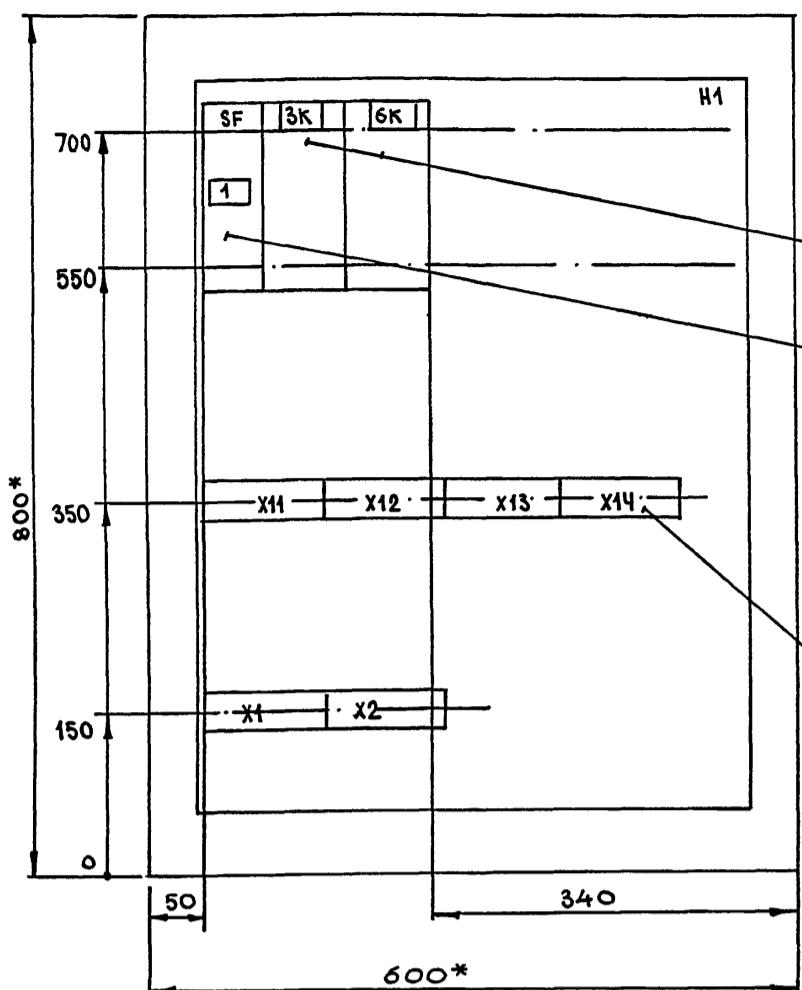

- 1.* РАЗМЕРЫ ДЛЯ СПРАВОК.
2. НЕЧИСТАИННЫЕ ПРЕДЕЛЬНЫЕ ОТКЛОНЕНИЯ РАЗМЕРОВ ПО...
3. В КОНТУРЕ ТАБЛИЧЕК И АППАРАТОВ УКАЗАНЫ НОМЕРА НАДПИСЕЙ ПО ПЕРЕЧНЮ НАДПИСЕЙ.
4. ГЛУБИНА ЯЩИКА 350 ММ.



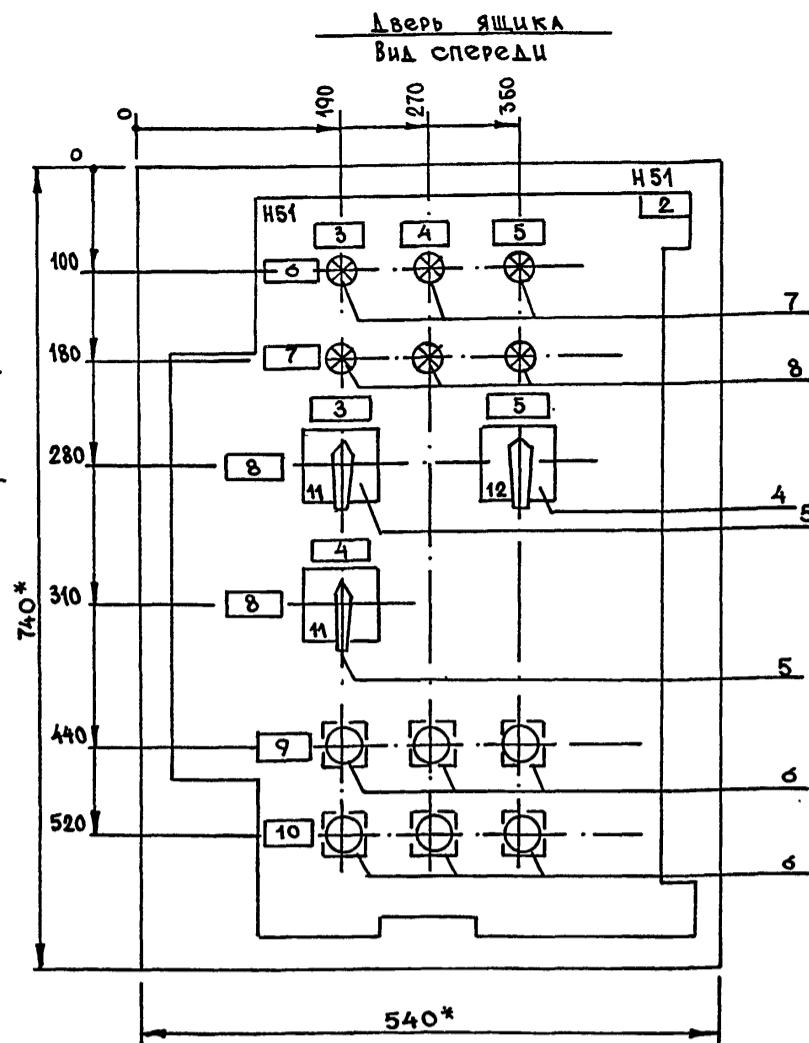


A-IV-600-048090 ЭМ.КУ12

Номер	Строка	Надпись	Места надписи	Текст	Кол.	Вид шрифта	Заголовок
	1	SF	ТАБЛИЧКА	~220В, 50ГЦ Цепи управления	1		
	2		То же	ЗЯ-ЯШИК УПРАВЛЕНИЯ	1		
	3	ЗНЛ1 ЗНЛ2 3SA1, 3SB1,3SB2	"	ЗУ1-ЗАСЛОНКА ПЕ1	2		
	4	ЗНЛ3 ЗНЛ4 3SA2 3SB3 3SB4	"	ЗУ2-ЗАСЛОНКА В4.2	2		
	5	6НЛ1, 6НЛ2 6SA1, 6SA1, 6SB2	"	6У1-ЗАСЛОНКА В1.2	2		
	6	ЗНЛ1, ЗНЛ3 6НЛ1	"	ОТКРЫТА	1		
	7	ЗНЛ2, ЗНЛ4, 6НЛ2	"	ЗАКРЫТА	1		
	8	3SA1, 3SA2, 6SA1	"	ВЫБОР РЕЖИМА	2		
	9	3SB1, 3SB3 6SB1	"	ОТКРЫТЬ	1		
	10	3SB2, 3SB4, 6SB2	"	ЗАКРЫТЬ	1		

А-IV-600-048090 ЭМ.Ку14 2

A-IV-600-048090 ЭМ.КУ14

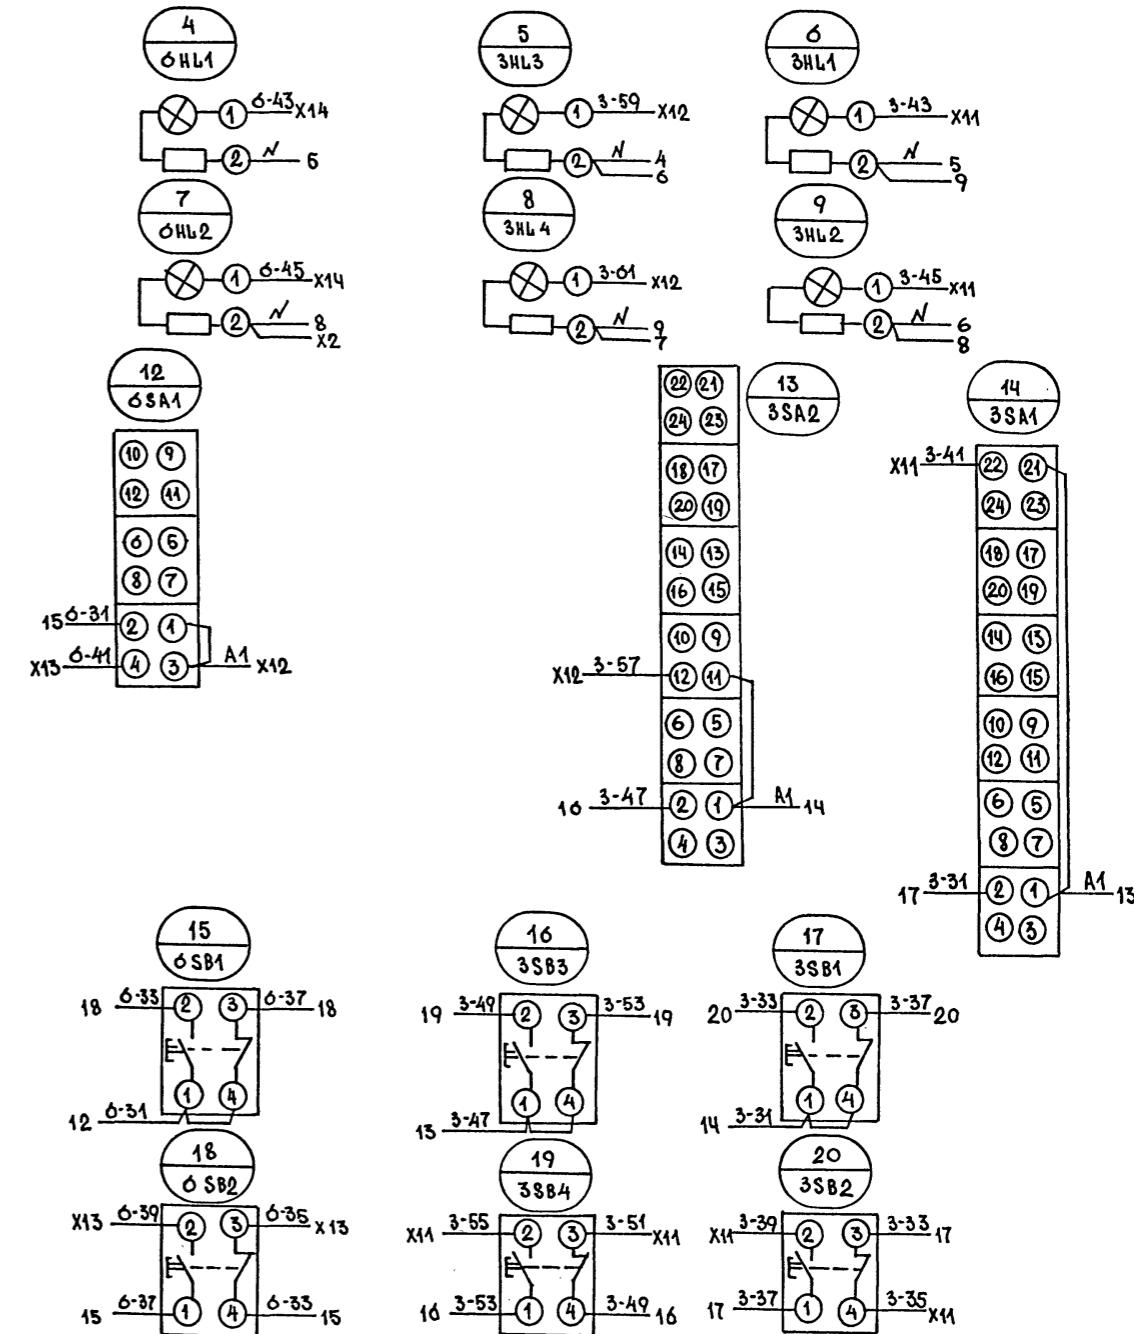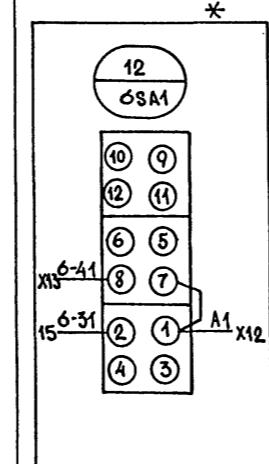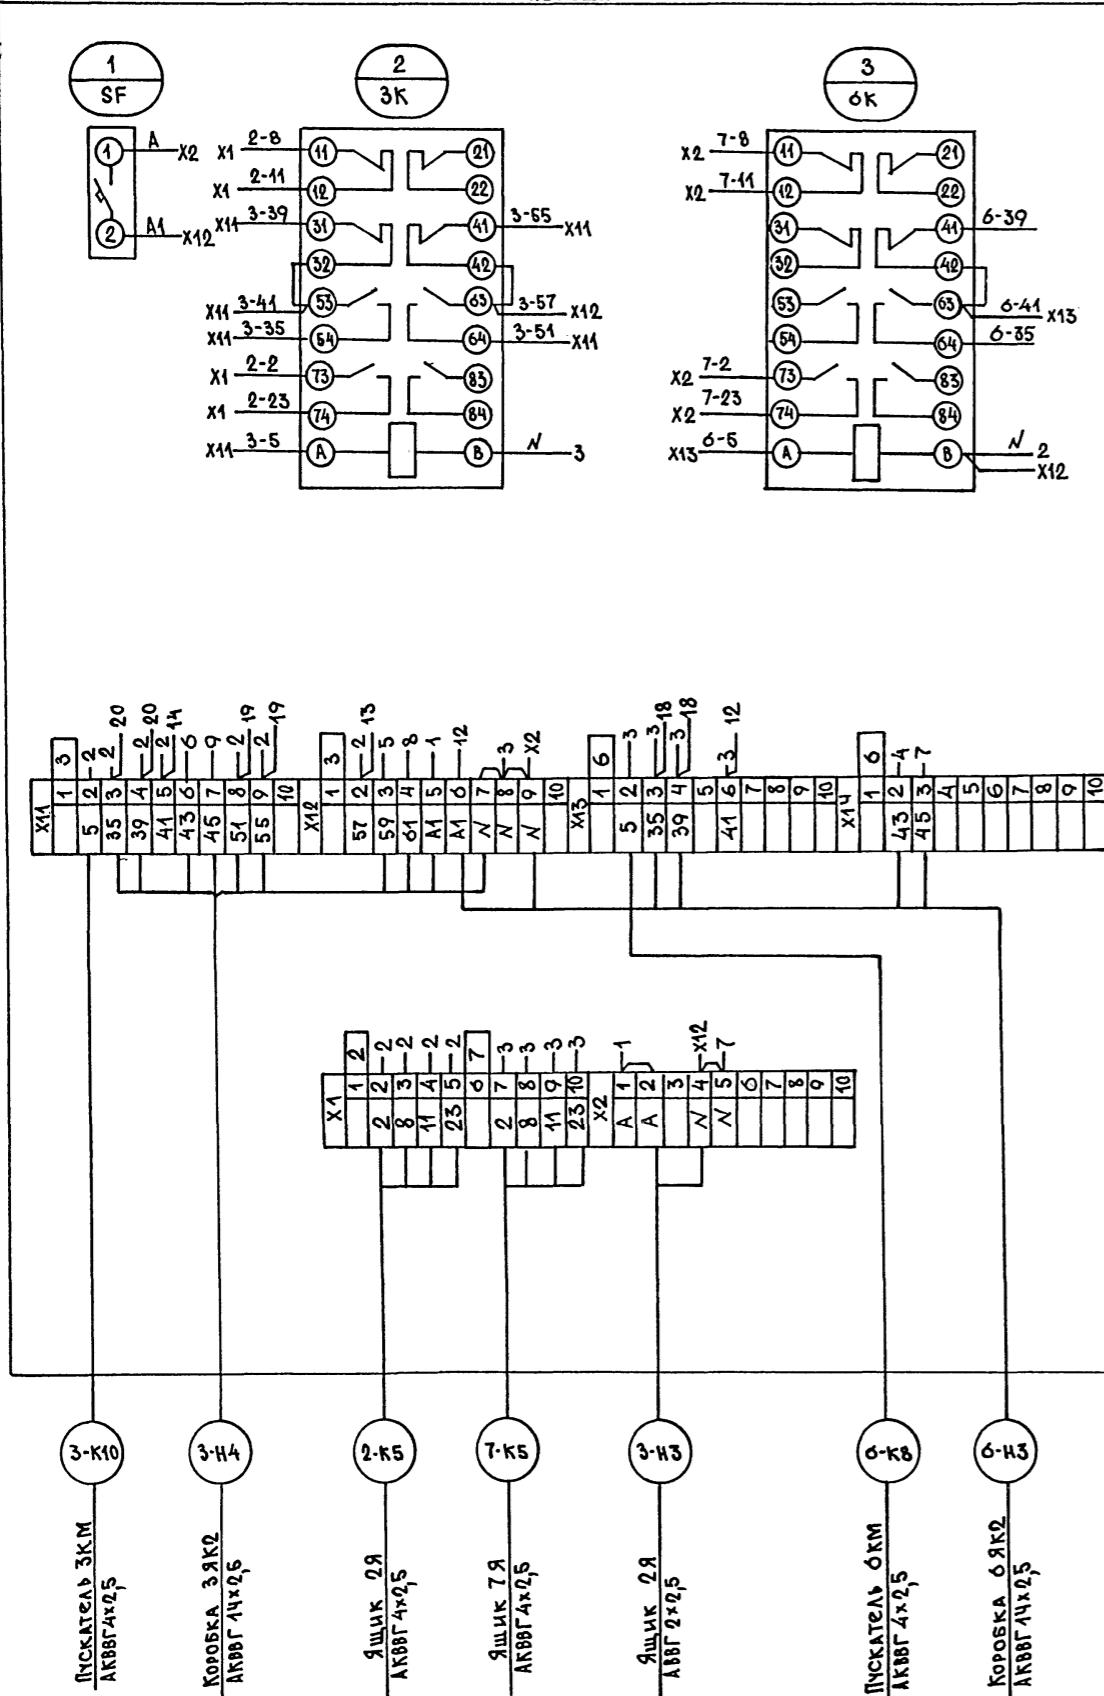

* ТОЛЬКО ДЛЯ КЛИМАТИЧЕСКИХ ЗОН 3.4.

A-IV-600-0480.90 ЭМ.КУ1.3

			инв.№	
			A-IV-600-048090 ЭМ.КУ13	
Нач.отд	Конорев	Д-5		
Гл.спец	МАЛИНСКАЯ	Зинаида		
Нач.гр	Орешкина	Ирина		
Инж II кат	Хильченко	Илья		
Исполн.	Хиавченко	Илья		
Провер	Кострюкова	Ольга		
Н.контр	МАЛИНСКАЯ	Зинаида		
			Сооружение встроенное в здание	
			Стадия	Лист
			РП	1
			ВПО ЗАРУБЕЖСТРОЙ ЗАРУБЕЖПРОЕКТ г. Волжский	
			Ящик ЗЯ. Схема электрическая сочленений.	