

ТИПОВОЙ ПРОЕКТ

17-0137.89

2-ЭТАЖНАЯ РЯДОВАЯ
БЛОК-СЕКЦИЯ НА 6 КВАРТИР
1-2-3

АЛЬБОМ II

АРХИТЕКТУРНО - СТРОИТЕЛЬНЫЕ РЕШЕНИЯ ВЫШЕ ОТМ. 0.000

24064-02

кнб. № 0-7855-07

КОПИР *Евг*

ФОРМАТ А3

ТИПОВОЙ ПРОЕКТ

17 - 0137.89

2-ЭТАЖНАЯ РЯДОВАЯ БЛОК-СЕКЦИЯ НА 6 КВАРТИР 1-2-3 АЛЬБОМ II

ПЕРЕЧЕНЬ АЛЬБОМОВ

Альбом I	Архитектурно-строительные решения ниже отм. 0.000	Альбом IV	Сметы (части 1,2,3)
Альбом II	Архитектурно-строительные решения выше отм. 0.000	Альбом V	Спецификация оборудования
Альбом III	Отопление и вентиляция, водопровод и канализация, газоснабжение, электрооборудование, устройства связи и сигнализации ниже и выше отм. 0.000.	Альбом VI	Ведомость потребности в материалах

ПРИЛАГАЕМЫЕ МАТЕРИАЛЫ

Серия 17 выпуск 7-2 Разные изделия

Серия 17 альбом IV ч.1 Панели перегородок гипсобетонные

Разработан проектным институтом
ЦНИИЭПграждансельстрой

Гл. инженер института *Лейзерович* Лейзерович М.Г.
Гл. архитектор проекта *Доброданова* Доброданова О.Д.

Рабочий проект утвержден
Госкомархитектуры приказ
от 2 октября 1989 г. № 184

ВЕДОМОСТЬ ОСНОВНЫХ КОМПЛЕКТОВ РАБОЧИХ ЧЕРТЕЖЕЙ

ОБОЗНАЧЕНИЕ	НАИМЕНОВАНИЕ	ПРИМЕЧАНИЕ
АС	АРХИТЕКТУРНО-СТРОИТЕЛЬНАЯ ЧАСТЬ	
ОВ	ОТОПЛЕНИЕ И ВЕНТИЛЯЦИЯ	
ВК	ВОДОПРОВОД И КАНАЛИЗАЦИЯ	
ГС	ГАЗОСНАБЖЕНИЕ	
ЭО	ЭЛЕКТРИЧЕСКОЕ ОСВЕЩЕНИЕ	
СС	СВЯЗЬ И СИГНАЛИЗАЦИЯ	

ВЕДОМОСТЬ РАБОЧИХ ЧЕРТЕЖЕЙ ОСНОВНОГО КОМПЛЕКТА

ЛИСТ	НАИМЕНОВАНИЕ	ПРИМЕЧАНИЕ
1	ОБЩИЕ ДАННЫЕ (НАЧАЛО)	
2...4	ОБЩИЕ ДАННЫЕ (ПРОДОЛЖЕНИЕ)	
5	ОБЩИЕ ДАННЫЕ (ОКОНЧАНИЕ)	
6	ФАСАД 1с-4с	
7	ФАСАД 4с-1с	
8	ФАСАД Ас-Вс. ПЛАН КРОВЛИ	
9	ФАСАД 1с-4с (ВАРИАНТ I)	
10	ФАСАД 4с-1с (ВАРИАНТ I)	
11	ФАСАД 1с-4с (ВАРИАНТ II)	
12	ФАСАД 4с-1с (ВАРИАНТ II)	
13	МОНТАЖНЫЙ ПЛАН 1-го ЭТАЖА	
14	МОНТАЖНЫЙ ПЛАН 2-го ЭТАЖА	
15	ПЛАН ЗАПОЛНЕНИЯ ПРОЕМОВ 1 ЭТАЖА	
16	ПЛАН ЗАПОЛНЕНИЯ ПРОЕМОВ 2 ЭТАЖА	
17	ЭЛЕМЕНТЫ ПЕРЕГОРОДОК. ПОЛЫ 1 ЭТАЖ	

Проект соответствует действующим

нормам и правилам

Г.А. АРХИТЕКТОР ПРОЕКТА

Г.А. СПЕЦ. ПО ПОЖАРНОЙ БЕЗОПАСНОСТИ

ПРОЕКТ ПРИВЯЗАН В СООТВЕТСТВИИ С ДЕЙСТВУЮЩИМИ НОРМАМИ И ПРАВИЛАМИ

Г.А. АРХИТЕКТОР ПРОЕКТА

О.А. ДОБРОУБОВА

Г.А. ПРОКУРЯКОВ

ЛИСТ	НАИМЕНОВАНИЕ	ПРИМЕЧАНИЕ
18	ЭЛЕМЕНТЫ ПЕРЕГОРОДОК. ПОЛЫ ВТОРОГО ЭТАЖА	
19	РАЗРЕЗ I-I, ВАРИАНТ ПОДВАЛА С КАДОВЫМИ	
20	ВЕДОМОСТЬ ОТДЕЛКИ ПОМЕЩЕНИЙ. ЭКСПЛИКАЦИЯ ПОЛОВ. СПЕЦИФИКАЦИЯ ЭЛЕМЕНТОВ ПЕРЕГОРОДОК	
21	СПЕЦИФИКАЦИЯ ЭЛЕМЕНТОВ ЗАПОЛНЕНИЯ ПРОЕМОВ	
22	ИНДИВИДУАЛЬНАЯ РАЗДВИЖНАЯ ПЕРЕГОРОДКА НРП-I	
23	ШКАФ ВСТРОЕННЫЙ Ш-1 И Ш-2	
24	ШКАФ ВСТРОЕННЫЙ Ш-3 И Ш-4	
25	ШКАФ ВСТРОЕННЫЙ. СПЕЦИФИКАЦИЯ.	
26	ЭЛЕМЕНТ ОГРАЖДЕНИЯ ЛОДЖИИ	
27	ЭЛЕМЕНТ ОГРАЖДЕНИЯ ЛОДЖИИ (ВАРИАНТ I)	
28	ЭЛЕМЕНТ ОГРАЖДЕНИЯ ЛОДЖИИ (ВАРИАНТ II)	
29	СХЕМА РАСПОЛОЖЕНИЯ ЭЛЕМЕНТОВ НАРУЖНОЙ СТЕНЫ ПО ОСИ Ас	
30	СХЕМА РАСПОЛОЖЕНИЯ ЭЛЕМЕНТОВ НАРУЖНОЙ СТЕНЫ ПО ОСИ Ас. СЕЧЕНИЯ 1-1 ÷ 4-4	
31	СХЕМА РАСПОЛОЖЕНИЯ ЭЛЕМЕНТОВ НАРУЖНОЙ СТЕНЫ ПО ОСИ Вс	
32	СХЕМА РАСПОЛОЖЕНИЯ ЭЛЕМЕНТОВ НАРУЖНОЙ СТЕНЫ ПО ОСИ Вс. СЕЧЕНИЯ 1-1 ÷ 3-3, 5-5, 6-6	
33	ЭЛЕМЕНТЫ БЛОКИРОВКИ ЗБ-1; ЗБ-2 СХЕМ РАСПОЛОЖЕНИЯ БЛОКОВ НАРУЖНЫХ СТЕН	
34	ЭЛЕМЕНТЫ БЛОКОВ БЛОКОВ ЗБ-1; ЗБ-2 СХЕМ РАСПОЛОЖЕНИЯ БЛОКОВ НАРУЖНЫХ СТЕН СЕЧЕНИЯ 7-7 ÷ 8-8	
35	ЭЛЕМЕНТЫ БЛОКОВ БЛОКОВ ЗБ-3, ЗБ-4 СХЕМ РАСПОЛОЖЕНИЯ БЛОКОВ НАРУЖНЫХ СТЕН	

		ПРИВЯЗАН:			
ИНВ. №		17 - 0137.89		- АС	
Н.КОНТР.	ЗЕМЛЯК	2 ЭТАЖНАЯ РЯДОВАЯ БЛОК-СЕКЦИЯ НА БКВАРТИР 1-2-3	СТАДИЯ	ЛИСТ	ЛИСТОВ
НАЧ.М.	РАДЫГИН		Р	1	
ЗАМ.Н.М.	ЗЕМЛЯК	ОБЩИЕ ДАННЫЕ. НАЧАЛО.	ЦНИИЭП ПРЯЖДАНСЕЛЬСТРОИ		
Г.А. СПЕЦ.	ЗЕМЛЯК				
ИСПОДН.	ХЛОПОВА				
ПРОВЕР.	ЗЕМЛЯК				

КОПИР. ЗЕМЛЯК

24061-02 3

ФОРМАТ А3

АЛБЮМ II

СОГЛАСОВАНО:

ГЛА. СПЕЦ. ПО ПОЖАРНОЙ БЕЗОПАСНОСТИ

ВЕДОМ. ИНВЕНТ.

ПОДПИСЬ И ДАТА

ИНВЕНТОР. ПОДПИСЬ И ДАТА

П. 2095-99

ВЕДОМОСТЬ РАБОЧИХ ЧЕРТЕЖЕЙ ОСНОВНОГО КОМПЛЕКТА

ЛИСТ	НА ИМЕНОВАНИЕ	ПРИМЕЧАНИЕ
36	СПЕЦИФИКАЦИЯ К СХЕМАМ РАСПОЛОЖЕНИЯ ЭЛЕМЕНТОВ НАРУЖНЫХ СТЕН $\delta=400$ ММ. НАЧАЛО.	
37	СПЕЦИФИКАЦИЯ К СХЕМАМ РАСПОЛОЖЕНИЯ ЭЛЕМЕНТОВ НАРУЖНЫХ СТЕН $\delta=400$ ММ. ОКОНЧАНИЕ.	
38	СПЕЦИФИКАЦИЯ К СХЕМАМ РАСПОЛОЖЕНИЯ ЭЛЕМЕНТОВ НАРУЖНЫХ СТЕН $\delta=500$ ММ. НАЧАЛО.	
39	СПЕЦИФИКАЦИЯ К СХЕМАМ РАСПОЛОЖЕНИЯ ЭЛЕМЕНТОВ НАРУЖНЫХ СТЕН $\delta=500$ ММ. ОКОНЧАНИЕ	
40	ЛЕСТНИЦА. РАЗРЕЗЫ.	
41	СХЕМА РАСПОЛОЖЕНИЯ ЭЛЕМЕНТОВ ВНУТРЕННЕЙ СТЕНЫ ПО ОСИ Бс	
42	СХЕМЫ РАСПОЛОЖЕНИЯ ЭЛЕМЕНТОВ ВНУТРЕННИХ СТЕН ПО ОСЯМ 1с И 4с	
43	СХЕМА РАСПОЛОЖЕНИЯ ЭЛЕМЕНТОВ ВЕНТИЛЯЦИОННЫХ СТОЯКОВ ВС-3, ВС-4, ВС-5. СПЕЦИФИКАЦИЯ К СХЕМАМ РАСПОЛОЖЕНИЯ ЭЛЕМЕНТОВ ВНУТРЕННИХ СТЕН.	
44	СХЕМА РАСПОЛОЖЕНИЯ ЭЛЕМЕНТОВ ВНУТРЕННИХ СТЕН ПО ОСЯМ 2с И 3с	
45	СХЕМА УТЕПЛЕНИЯ ВЕНТИЛЯЦИОННЫХ БЛОКОВ	
46	СХЕМА УТЕПЛЕНИЯ ВЕНТИЛЯЦИОННЫХ БЛОКОВ. СПЕЦИФИКАЦИЯ	
47	СХЕМА РАСПОЛОЖЕНИЯ ЭЛЕМЕНТОВ ПЕРЕКРЫТИЯ НА ОТМ. 2.500. ЭЛЕМЕНТЫ БЛОКИРОВКИ ПЛАТ 3Б1, 3Б2, 3Б3	
48	СХЕМА РАСПОЛОЖЕНИЯ ЭЛЕМЕНТОВ ПОКРЫТИЯ НА ОТМ. 5.300. ЭЛЕМЕНТ БЛОКИРОВКИ ПЛАТ 3Б4	
49	СПЕЦИФИКАЦИЯ К СХЕМАМ РАСПОЛОЖЕНИЯ ЭЛЕМЕНТОВ ПЕРЕКРЫТИЯ И ПОКРЫТИЯ. НАЧАЛО.	
50	СПЕЦИФИКАЦИЯ К СХЕМАМ РАСПОЛОЖЕНИЯ ЭЛЕМЕНТОВ ПЕРЕКРЫТИЯ И ПОКРЫТИЯ. ОКОНЧАНИЕ.	
51,52	СХЕМЫ РАСПОЛОЖЕНИЯ ЭЛЕМЕНТОВ ПЕРЕКРЫТИЯ И ПОКРЫТИЯ. МОНОЛИТНЫЕ УЧАСТКИ МУТ... МУВ.	
53	ЗОНТ 3-1; 3-2. СБОРОЧНЫЙ ЧЕРТЕЖ.	
54	КРЕПЛЕНИЕ БЛОКОВ НАРУЖНЫХ И ВНУТРЕННИХ СТЕН ЧЗЛЫ I, II, III, VII	
55	КРЕПЛЕНИЕ БЛОКОВ НАРУЖНЫХ И ВНУТРЕННИХ СТЕН. ЧЗЛЫ IV, V, VI	
56	КРЕПЛЕНИЕ БЛОКОВ НАРУЖНЫХ И ВНУТРЕННИХ СТЕН. ЧЗЛЫ VIII, IX. СПЕЦИФИКАЦИЯ МЕТАЛЛА НА АНКЕРА.	

ЛИСТ	НА ИМЕНОВАНИЕ	ПРИМЕЧАНИЕ
57	СПЕЦИФИКАЦИЯ К УЗЛАМ КРЕПЛЕНИЯ НАРУЖНЫХ И ВНУТРЕННИХ СТЕН	
58	РАЗВЕРТКИ ВЕНТИЛЯЦИОННЫХ КАНАЛОВ В СТОЯКАХ ВС1, ВС2	
59	РАЗВЕРТКИ ВЕНТИЛЯЦИОННЫХ КАНАЛОВ В СТОЯКАХ ВС3, ВС4, ВС5	
60	СХЕМА РАСПОЛОЖЕНИЯ ЭЛЕМЕНТОВ СТРОПИЛ ЭЛЕМЕНТЫ БЛОКИРОВКИ 3Б1, 3Б2.	
61	СТРОПИЛА. ЭЛЕМЕНТЫ БЛОКИРОВКИ 3Б3, 3Б4. Узлы 1, 2, 3	
62	СТРОПИЛА. РАЗРЕЗЫ 1-1, 2-2, 3-3, 4-4.	
63	СТРОПИЛА. РАЗРЕЗЫ 5-5, 6-6, 7-7, 8-8, 9-9 Узлы 4, 5.	
64	СТРОПИЛА. Узлы 6, 7, 8, 9, 10	
65	СТРОПИЛА. Узлы 11, 12, 13, 14, 15	
66	СПЕЦИФИКАЦИЯ К СХЕМЕ РАСПОЛОЖЕНИЯ ЭЛЕМЕНТОВ СТРОПИЛ (НАЧАЛО)	
67	СПЕЦИФИКАЦИЯ К СХЕМЕ РАСПОЛОЖЕНИЯ ЭЛЕМЕНТОВ СТРОПИЛ (ОКОНЧАНИЕ). Узел 16	
68	БЛОК СЛУХОВОГО ОКНА БСО-1. Узлы. СПЕЦИФИКАЦИЯ.	
69	БЛОК СЛУХОВОГО ОКНА БСО-2. Узлы. СПЕЦИФИКАЦИЯ	
70	КОЗЫРЕК ВХОДА	
71	МЕТАЛЛИЧЕСКИЕ ЭЛЕМЕНТЫ ОТРАЖДЕНИЯ ЛОДЖИИ	

АЛЬБОМ I

ИНВ. НЕПОДАЛ. ПОДПИСЬ И ДАТА. ВЗЯМ. ЧИСЛО. № 9. 7855. 70

ПРИВЯЗАН:

ИНВ. №			

И. КОНТР.	ЗЕМЛЯК	<i>Земляк</i>
НАЧ. МАСТ.	РАДЫГИН	<i>Радыгин</i>
ЗАМ. И. М.	ЗЕМЛЯК	<i>Земляк</i>
РА. СПЕЦ.	ЗЕМЛЯК	<i>Земляк</i>
ИСПОЛН.	ХЛОПОВА	<i>Хлопова</i>
ПРОВЕР.	ЗЕМЛЯК	<i>Земляк</i>

17 - 0137.89 - АС

2-ЭТАЖНАЯ РЯДОВАЯ БЛОК-СЕКЦИЯ НА БКВАРТИР 1-2-3			СТАДИЯ	ЛИСТ	ЛИСТОВ
			Р	2	
ОБЩИЕ ДАННЫЕ (ПРОДОЛЖЕНИЕ)			ЦНИИЭП ГРАЖДАНСЕЛЬСТРОИ		

КОП. ИР. *Земляк*

24061-02 4

ФОРМАТ А3

ВЕДОМОСТЬ ССЫЛОЧНЫХ ДОКУМЕНТОВ

ОБОЗНАЧЕНИЕ	НАИМЕНОВАНИЕ	ПРИМЕЧАН.
1.133.1-7 8.1-1 8.1-2	БЛОКИ НАРУЖНЫХ СТЕН ДЛЯ ЖИЛЫХ ЗДАНИЙ ВЫСОТОЙ 1-4 ЭТАЖА И ОБЩЕСТВЕННЫХ ЗДАНИЙ ВЫСОТОЙ 1-3 ЭТАЖА. ВЫПУСК 1-1. ЛЕГКОБЕТОННЫЕ БЛОКИ ДЛЯ СТЕН ТОЛЩИНОЙ 400 мм. РАБОЧИЕ ЧЕРТЕЖИ	
1.133.1-7 8.2-1 8.2-2	БЛОКИ НАРУЖНЫХ СТЕН ДЛЯ ЖИЛЫХ ЗДАНИЙ ВЫСОТОЙ 1-4 ЭТАЖА ОБЩЕСТВЕННЫХ ЗДАНИЙ ВЫСОТОЙ 1-3 ЭТАЖА. ВЫПУСК 2-1. ЛЕГКОБЕТОННЫЕ БЛОКИ ДЛЯ СТЕН ТОЛЩИНОЙ 500 мм. РАБОЧИЕ ЧЕРТЕЖИ.	
1.134.1-15 8.1-1 8.1-2	БЛОКИ ВНУТРЕННИХ СТЕН ДЛЯ ЖИЛЫХ ЗДАНИЙ ВЫСОТОЙ 1-4 ЭТАЖА И ОБЩЕСТВЕННЫХ ЗДАНИЙ ВЫСОТОЙ 1-3 ЭТАЖА. ВЫПУСК 1-1. БЛОКИ ТОЛЩИНОЙ 100 мм. РАБОЧИЕ ЧЕРТЕЖИ	
1.134.1-15 8.3-1 8.3-2	БЛОКИ ВНУТРЕННИХ СТЕН ДЛЯ ЖИЛЫХ ЗДАНИЙ ВЫСОТОЙ 1-4 ЭТАЖА И ОБЩЕСТВЕННЫХ ЗДАНИЙ ВЫСОТОЙ 1-3 ЭТАЖА. ВЫПУСК 3-1. БЛОКИ ВЕНТИЛЯЦИОННЫЕ.	
1.141-1 8.64	ПАНЕЛИ ПЕРЕКРЫТИЙ ЖЕЛЕЗОБЕТОННЫЕ МНОГОУСТУПНЫЕ	
1.151.1-6 8.1	МАРШИ ЛЕСТНИЧНЫЕ ЖЕЛЕЗОБЕТОННЫЕ ПЛОСКИЕ ДЛЯ ЖИЛЫХ ЗДАНИЙ С ВЫСОТОЙ ЭТАЖА 2,8 м	
1.152.1-8 8.3	ПЛОЩАДКИ ЛЕСТНИЧНЫЕ ЖЕЛЕЗОБЕТОННЫЕ И ПЛОСКИМ МАРШАМ ДЛЯ ЖИЛЫХ ЗДАНИЙ С ВЫСОТОЙ ЭТАЖА 2,8 м	
ГОСТ 8717.0-84 ГОСТ 8717.1-84	СТУПЕНИ ЖЕЛЕЗОБЕТОННЫЕ И БЕТОННЫЕ	
2.144-1/88	УЗЛЫ ПОЛОВ ЖИЛЫХ ЗДАНИЙ	
1.136-10	ДВЕРИ ДЕРЕВЯННЫЕ ВНУТРЕННИЕ ДЛЯ ЖИЛЫХ И ОБЩЕСТВЕННЫХ ЗДАНИЙ ПО ГОСТ 6679-74	
1.136.5-16 4.1 и 2	ОКНА И БАЛКОННЫЕ ДВЕРИ ДЕРЕВЯННЫЕ С ДВОИМЫМ ОСТЕКЛЕНИЕМ ДЛЯ ЖИЛЫХ ЗДАНИЙ	
1.136-17	ОКНА И БАЛКОННЫЕ ДВЕРИ ДЕРЕВЯННЫЕ СТРОЙНЫМ ОСТЕКЛЕНИЕМ ДЛЯ ЖИЛЫХ ЗДАНИЙ	
1.136.5-19	ДВЕРИ ДЕРЕВЯННЫЕ НАРУЖНЫЕ ДЛЯ ЖИЛЫХ И ОБЩЕСТВЕННЫХ ЗДАНИЙ	
1.172.5-6	ЭЛЕМЕНТЫ И ДЕТАЛИ ВСТРОЕННЫХ ШКАФОВ И АНТРЕСОЛЕЙ ДЛЯ ЖИЛЫХ ЗДАНИЙ	
ГОСТ 8242-88	ДЕТАЛИ ПРОФИЛЬНЫЕ ИЗ ДРЕВЕСИНЫ И ДЕРЕВЕСНЫХ МАТЕРИАЛОВ ДЛЯ СТРОИТЕЛЬСТВА	
2.130-1 8.2, 21	ДЕТАЛИ СТЕН И ПЕРЕГОРОДОК ЖИЛЫХ ЗДАНИЙ	

ОБОЗНАЧЕНИЕ	НАИМЕНОВАНИЕ	ПРИМЕЧАН.
1.450.3-3 8.0,2	СТАЛЬНЫЕ ЛЕСТНИЦЫ, ПЛОЩАДКИ, СТРЕМЯЖИ И ОГРАЖДЕНИЯ	
2.140-1 8.1	ДЕТАЛИ ПЕРЕКРЫТИЯ ЖИЛЫХ ЗДАНИЙ	
2.160-9 8.1	ДЕТАЛИ ПОКРЫТИЯ ЖИЛЫХ ЗДАНИЙ	
1.256.2-2 8.1	МЕТАЛЛИЧЕСКИЕ ОГРАЖДЕНИЯ ЛЕСТНИЦ ОБЩЕСТВЕННЫХ ЗДАНИЙ	

ВЕДОМОСТЬ СПЕЦИФИКАЦИЙ

ЛИСТ	НАИМЕНОВАНИЕ	ПРИМЕЧАН.
АС 20	СПЕЦИФИКАЦИЯ ЭЛЕМЕНТОВ ПЕРЕГОРОДОК	
АС 21	СПЕЦИФИКАЦИЯ ЭЛЕМЕНТОВ ЗАПОЛНЕНИЯ ПРОЕМОВ	
АС 22	СПЕЦИФИКАЦИЯ ДРЕВЕСИНЫ НА ИРП-1 (СПЕЦИФИКАЦИЯ ИЗДАМАН ИРП-1)	
АС 25	ШКАФ ВСТРОЕННЫЙ. СПЕЦИФИКАЦИЯ	
АС-36, 37	СПЕЦИФИКАЦИЯ К СХЕМАМ РАСПОЛОЖЕНИЯ ЭЛЕМЕНТОВ НАРУЖНЫХ СТЕН $b=400$ мм.	
АС-38, 39	СПЕЦИФИКАЦИЯ К СХЕМАМ РАСПОЛОЖЕНИЯ ЭЛЕМЕНТОВ НАРУЖНЫХ СТЕН $b=500$ мм	
АС-40	СПЕЦИФИКАЦИЯ К СХЕМЕ РАСПОЛОЖЕНИЯ ЭЛЕМЕНТОВ ЛЕСТНИЦЫ	
АС-43	СПЕЦИФИКАЦИЯ К СХЕМАМ РАСПОЛОЖЕНИЯ ЭЛЕМЕНТОВ ВНУТР. СТЕН	
АС-44	СПЕЦИФИКАЦИЯ К СХЕМЕ РАСПОЛОЖЕНИЯ ЭЛЕМЕНТОВ ВНУТРЕННИХ СТЕН ПО ОСЯМ 2с, 3с	
АС-46	СПЕЦИФИКАЦИЯ К СХЕМЕ УТЕПЛЕНИЯ ВЕНТИЛЯЦИОННЫХ СТОЯКОВ	
АС 49, 50	СПЕЦИФИКАЦИЯ К СХЕМАМ РАСПОЛОЖЕНИЯ ЭЛЕМЕНТОВ ПЕРЕКРЫТИЯ И ПОКРЫТИЯ	
АС 51, 52	СПЕЦИФИКАЦИЯ МОНОЛИТНЫХ УЧАСТКОВ ПЕРЕКРЫТИЙ	
АС 53	СПЕЦИФИКАЦИЯ МЕТАЛЛИЧЕСКИХ ЗОНТОВ	

17-0137.89 - АС

Альбом II

Инв. № подл. Подпись и дата (в ям. инв.)
2-7657-74

Привязан

Инв. №

И. КОНТР.	ЗЕМАЯК	<i>[подпись]</i>
НАЧ. МАСТ.	РАДЫГИН	<i>[подпись]</i>
ЗАМ. И. М.	ЗЕМАЯК	<i>[подпись]</i>
ГЛ. СПЕЦ.	ЗЕМАЯК	<i>[подпись]</i>
ИСПОЛН.	ХЛОПОВА	<i>[подпись]</i>
ПРОВЕРИЛ	ЗЕМАЯК	<i>[подпись]</i>

2-ЭТАЖНАЯ РЯДОВАЯ БЛОК-СЕКЦИЯ НА 6 КВАРТИР
1-2-3

ОБЩИЕ ДАННЫЕ
(ПРОДОЛЖЕНИЕ)

Страниц	Лист	Листов
Р	3	
ЦНИИЭП ГРАЖДАНСКОЙ		

ТАБЛИЦА ОСНОВНЫХ ВАРИАНТОВ ПРИМЕНЕНИЯ БЛОК-СЕКЦИИ

(ПРОДОЛЖЕНИЕ ТАБЛИЦЫ)

№ П/П	НАИМЕНОВАНИЕ ВАРИАНТА	ТИП ПЛАНИРОВОЧНОГО РЕШЕНИЯ	ПЛАНИРОВОЧНАЯ СХЕМА	ПЛОЩАДЬ ЖИЛАЯ - ОБЩАЯ м ²	№ П/П	НАИМЕНОВАНИЕ ВАРИАНТА	ТИП ПЛАНИРОВОЧНОГО РЕШЕНИЯ	ПЛАНИРОВОЧНАЯ СХЕМА	ПЛОЩАДЬ ЖИЛАЯ - ОБЩАЯ м ²
1	РЯДОВАЯ БЛОК-СЕКЦИЯ С ЭЛЕМЕНТАМИ БЛОКИРОВКИ 3Б-3 лев; 3Б-3 пр.	1		188.01 369.98	4	РЯДОВАЯ БЛОК-СЕКЦИЯ С ЭЛЕМЕНТАМИ БЛОКИРОВКИ 3Б-3 лев; 3Б-2	1		188.01 369.98
2	РЯДОВАЯ БЛОК-СЕКЦИЯ С ЭЛЕМЕНТАМИ БЛОКИРОВКИ 3Б-3 лев; 3Б-4 пр.	1		188.01 369.98	5	РЯДОВАЯ БЛОК-СЕКЦИЯ С ЭЛЕМЕНТАМИ БЛОКИРОВКИ 3Б-1; 3Б-3 пр.	1		188.01 369.98
3	РЯДОВАЯ БЛОК-СЕКЦИЯ С ЭЛЕМЕНТАМИ БЛОКИРОВКИ 3Б-3 пр; 3Б-4 лев.	1		188.01 369.98	6	РЯДОВАЯ БЛОК-СЕКЦИЯ С ЭЛЕМЕНТАМИ БЛОКИРОВКИ 3Б-1; 3Б-2	1		188.01 369.98

ТАБЛИЦА ПОКАЗАТЕЛЕЙ НА ДОМ

НАИМЕНОВАНИЕ	ЕД. ИЗМЕР	ПОКАЗАТ.	ПРИМЕЧ.
ОБЩАЯ ПЛОЩАДЬ (С УЧЕТОМ ЛЕТНИХ ПОМЕЩЕНИЙ)	м ²	386.9	
ОБЩАЯ ПЛОЩАДЬ (БЕЗ УЧЕТА ЛЕТНИХ ПОМЕЩЕНИЙ)	м ²	369.98	
ЖИЛАЯ ПЛОЩАДЬ	м ²	188.01	
СРЕДНЯЯ ПЛОЩАДЬ КВАРТИР - ЖИЛАЯ	м ²	31.74	
- БЕЗ УЧЕТА ЛЕТНИХ ПОМЕЩЕНИЙ	м ²	61.66	
ПЛОЩАДЬ ЗАСТРОЙКИ	м ²	242.52	
СТРОИТЕЛЬНЫЙ ОБЪЕМ	м ³	1377.5	
ОБЩАЯ СМЕТНАЯ СТОИМОСТЬ	Т.РУБ.	54.56	

ТЕМПЕРАТУРА НАРУЖНОГО ВОЗДУХА	ТОЛЩИНА НАРУЖНЫХ СТЕН ММ	d ММ
-20°C	400	300
-30°C	400	300
-40°C	500	400

ИНВ. МЕТОД. ПОДПИСЬ И ДАТА
2-3855-33

АЛЬБОМ II

ПРИВЯЗАН:

Норм. К.	ДОБРОВОЛБОВА	ЦИИ
НАЧ. М.	РАДЫГИН	
ЗАМ. И. М.	ЗЕМЛЯК	
ГАП	ДОБРОВОЛБОВА	ЦИИ
АРХ.	ВОРОБЬЕВ	
ПРОВЕР.	ДОБРОВОЛБОВА	
ИНВ. №		

17-0137.89 - АС

2-этажная, рядовая-блок-секция на 6 квартир 1-2-3			СТАДИЯ	ЛИСТ	ЛИСТОВ
ОБЩИЕ ДАННЫЕ (ОКОНЧАНИЕ)			Р	5	
			ЦИИ ЭП ГРАЖДАНСЕЛЬСТРОИ		

АЛБОМ ІІ

ЭБ-1
ГОРЦЕВОЙ
(ЛЕВЫЙ)


ЭБ-4
С ДЕФОРМАЦИОННЫМ
ШВОМ

ЭБ-3
РЯДОВОЙ

9.040

5.800

-1.100
УР. 3

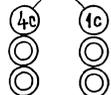

ОГРАЖДЕНИЕ ЛОДЖИЙ - СМ. ЛИСТ 26.

ИНВ. № ПОДАТЬ И ДАТА
ВЗАМ. ИНВ. №
г. 7875-74

ПРИВЯЗАН:

ИНВ. №

НОРМ. КОНТ. ДОБРЮЛОВА		НАЧ. МАСТ. РАДЫГИН		ЗАМ. Н. М. ЗЕМЛЯК		ГЛАВ. ДОБРЮЛОВА		АРХ. ВОРОБЬЕВ		ПРОВЕР. ДОБРЮЛОВА		17 - 0137.89 - АС		
2-ЭТАЖНАЯ РЯДОВАЯ БЛОК-СЕКЦИЯ НА Б. КВАРТИР 1-2-3										СТАДИЯ	ЛИСТ	ЛИСТОВ	ЦНИИЭП ГРАЖДАНСЕЛСТРОЙ	
ФАСАД 1с-4с										Р	6			

КОПИР. СЕРИЯ 24061-02 8

ФОРМАТ А3

АЛБОМ II

3Б-2
ТОРЦЕВОЙ
(ПРАВЫЙ)




3Б-4
С ДЕФОРМАЦИОННЫМ
ШВОМ

3Б-3
РЯДОВОЙ

9.040

5.800

-1.100
УР.З

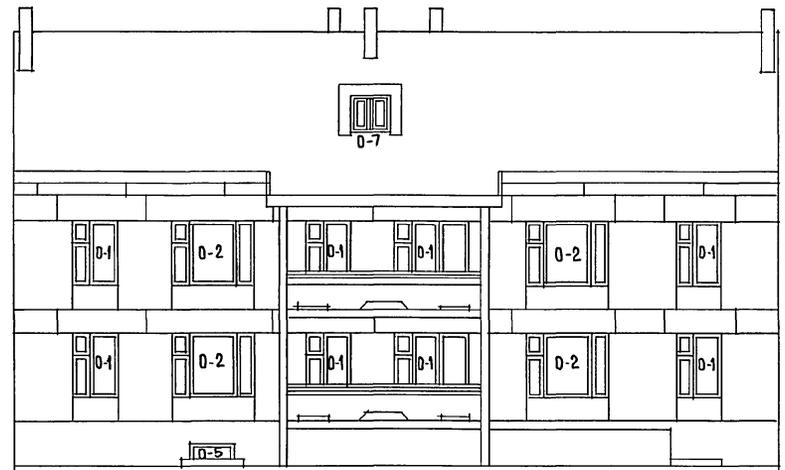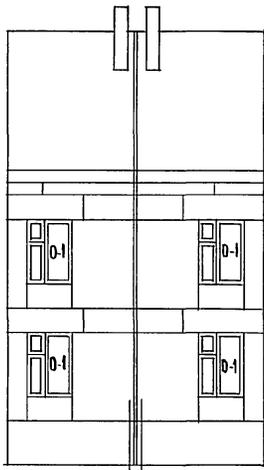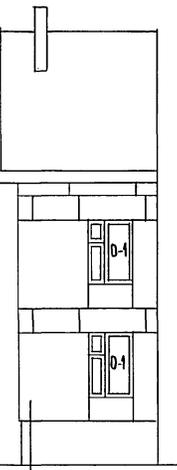

ОГРАЖДЕНИЕ ЛОДЖИИ - см. лист 26.

ПРИВЯЗАН:


ИНВ.№									
НОРМ. КОМ.	ДОБРЯНОВА								
НАЧ. МАСТ.	РАДЫГИН								
ЗАМ. Н. М.	ЗЕМЯК								
ГАП	ДОБРЯНОВА								
АРХ.	БОРОБЬЕВ								
ПРОВЕР.	ДОБРЯНОВА								

17 - 0137.89 - АС				
2-этажная, рядовая блок-секция на 6 квартир 1-2-3		СТАИЯ	ЛИСТ	ЛИСТОВ
ФАСАД 4с-1с		Р	7	
		ЦНИИЭП ГРАЖДАНСКОГО СТРОИТЕЛЬСТВА		


КОПИР Сделано 24061-02 9 ФОРМАТ А3

ИНВ. ЛР. ПОД. ПОС. ЦИ. И. А. ТА. ВЗАМ. И. И. В. №
П. 7855-75

ФАСАД Ас - Вс

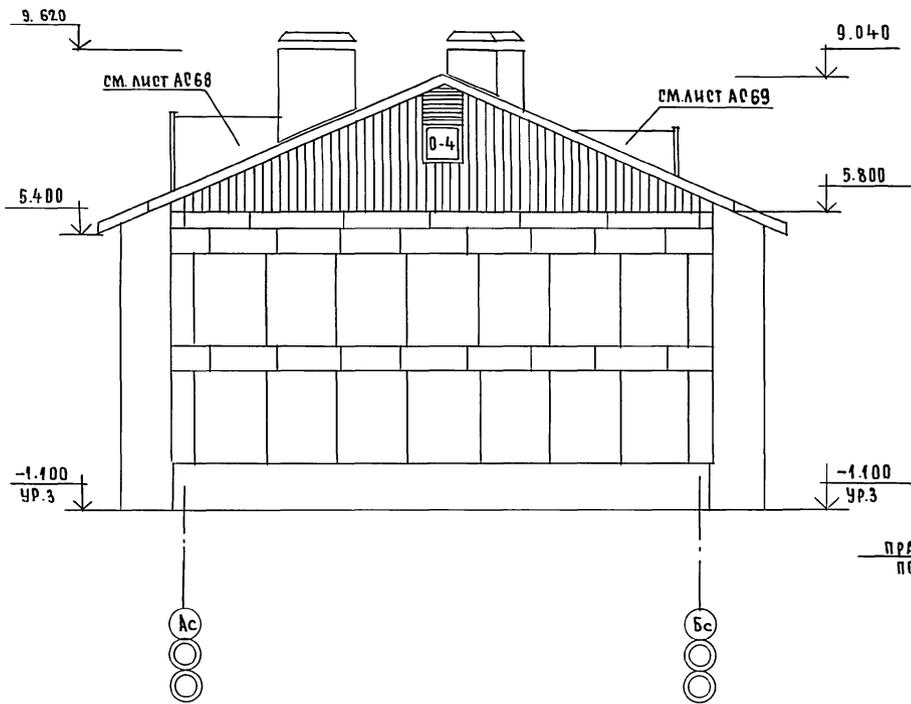

ПЛАН КРОВЛИ

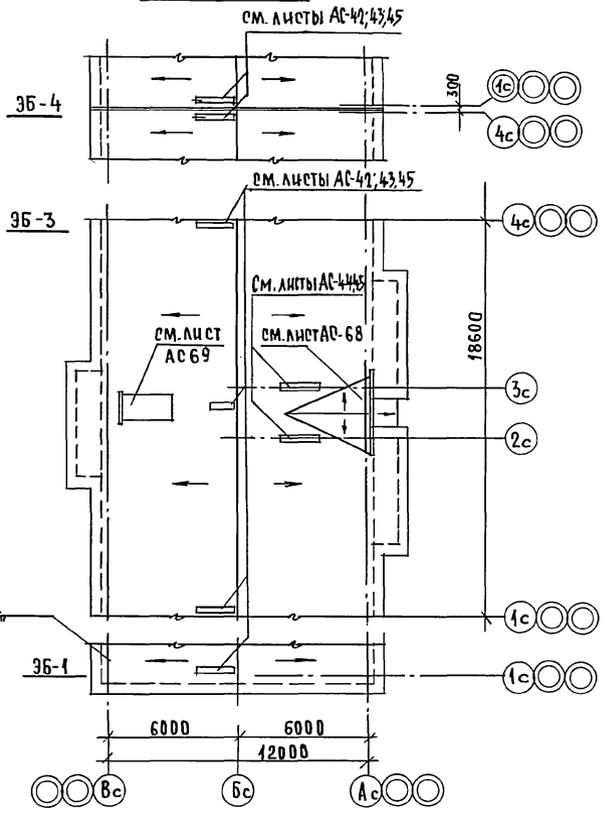

АЛЬБОМ I


ИНВ. МЕТОД. ПОДПИСЬ И ДАТА ВЗАИМ. ИМЕНЬ
0.7055-76

ИНВ. №		ПРИВЯЗАН:		НОРМ. К. ДОБРЮЛОВА		17-0137.89 - АС	
				НАЧ. М. РАДЫГИН		2-ЭТАЖНАЯ, РЯДОВАЯ БЛОК-СЕКЦИЯ НА 6 КВАРТИР 1-2-3	
				ЗАМ. Н. М. ЗЕМЛЯК		ЭТАЖИЯ ЛИСТ ЛИСТОВ	
				ГАП ДОБРЮЛОВА		Р 8	
				АРХ. ВОРОБЬЕВ		ЦНИИЭП ГРАЖДАНСЕЛЬСТРОЙ	
				ПРОВЕР. ДОБРЮЛОВА			


КОПИР. СЕЗ 24061-02 10 ФОРМАТ А3

АЛЬБОМ II

9Б-1
ГОРЦЕВОЙ
(ЛЕВЫЙ)

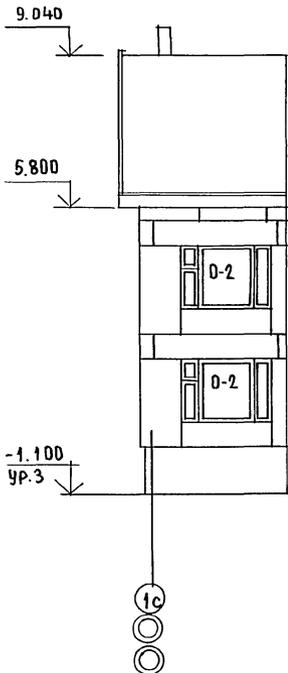

9Б-4
С ДЕФОРМАЦИОННЫМ
ШВОМ

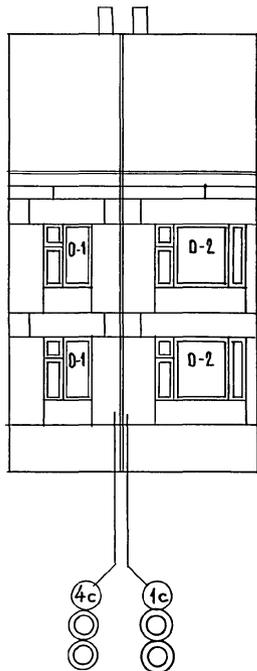

9Б-3
РЯДОВОЙ



ИНВ.№ ПОДЛ. ПОДАТЬ И ДАТА ВЗЯТИЯ ИНВ.№
г. 7895-77

ОТРАЖЕНИЕ ЛОДЖИЙ — СМ. ЛИСТ 27;70
(ВАРИАНТ 2)

ПРИВЯЗАН:

ИНВ.№

		17 - 0137 - 89 - АС		
НОРМ. КДН	ДОБРОЛЮБОВА			
НАЧ. МАСТ	РАДЫГИН			
ЗАМ. И. М	ЗЕМЛЯК			
ТАП	ДОБРОЛЮБОВА			
АРХ.	ВОРОБЬЕВ			
ПРОВЕР.	ДОБРОЛЮБОВА	2-ЭТАЖНАЯ, РЯДОВАЯ БЛОК-СЕКЦИЯ НА БКВАРТИР 1-2-3		
		ФАСАД 1с-4с (ВАРИАНТ I)		
		СТАЦИЯ	ЛИСТ	ЛИСТОВ
		Р	9	
		ЦНИИЭП ГРАЖДАНСКОГО СТРОИТЕЛЬСТВА		
		ФОРМАТ А3		

КОПИР. Е. С. С.




24061-02 И

АЛЬБОМ II

ЭБ-2
ГОРЦЕВОЙ
(ПРАВЫЙ)

ЭБ-4
С ДЕФОРМАЦИОННЫМ
ШВОМ

ЭБ-3,
РЯДОВОЙ

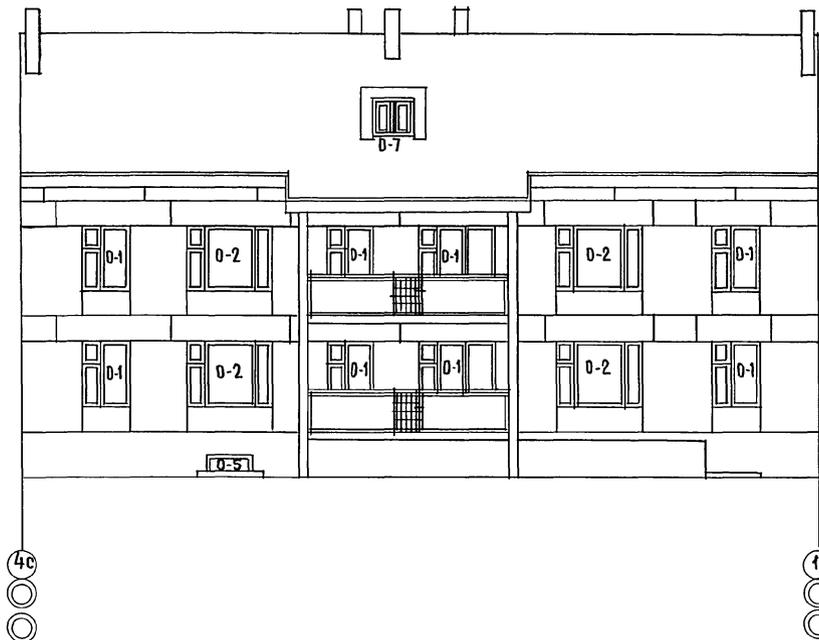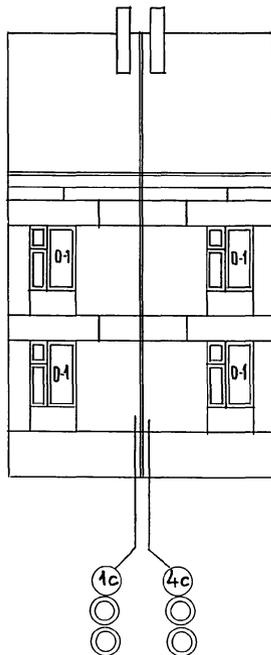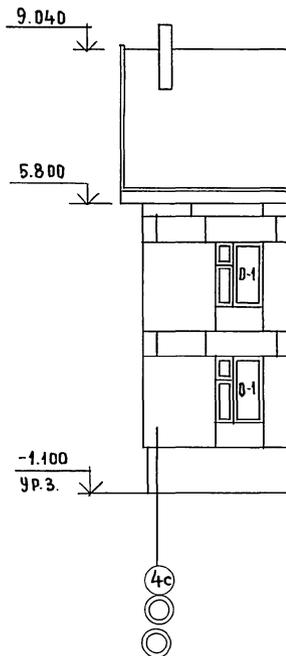

ИНВ. ПОСЛА ПЛАТОНОВ И ДАТА ВЗАИМН. №
0-3855-78

ОТРАЖЕНИЕ ЛОДЖИИ — СМ. ЛИСТ 27;70.
(ВАРИАНТ I)

ПРИВЯЗАН:

ИНВ. №			
--------	--	--	--

НОРМ. К.	ДОБРЮЛОВА	
НАЧ. МАСТ.	РАДЫГИН	
ЗАМ. Н.М.	ЗЕМЛЯК	
ГАП	ДОБРЮЛОВА	
АРХ.	ВОРОБЬЕВ	
ПРОВЕРИЛ	ДОБРЮЛОВА	

17 - 0137. 89 - АС

2 - ЭТАЖНАЯ, РЯДОВАЯ
БЛОК-СЕКЦИЯ НА 6 КВАРТИР
1-2-3

СТАДИЯ	ЛИСТ	ЛИСТОВ
Р	10	

ФАСАД 4с-1с
(ВАРИАНТ I)


ЦНИИЭП
ГРАЖДАНСКОЙ СТРОИТЕЛЬНОСТИ

КОПИРОВАЛ *Евг 24061-02 12*


ФОРМАТ А3

АЛЬБОМ I

ЭБ-1
ГОРЦЕВЫЙ
(ЛЕВЫЙ)

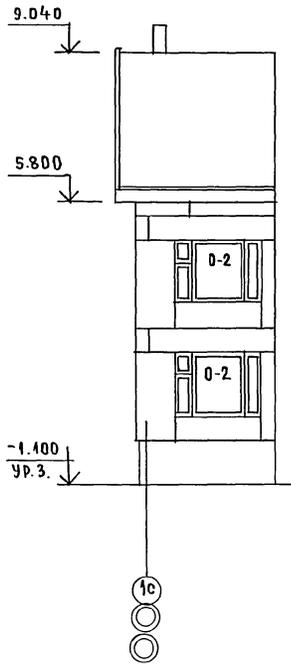

ЭБ-4
С ДЕФОРМАЦИОННЫМ
ШВОМ

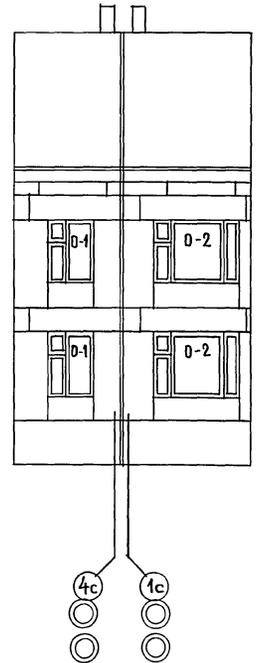

ЭБ-3
РЯДОВОЙ



ИНВ. № ПОДА ПЛАН И ДАТА ВВЕДЕНИЯ
П. 7875-77

ОГРАЖДЕНИЕ ЛОДЖИИ — СМ. ЛИСТ 28;70
(ВАРИАНТ II)


ПРИВЯЗАН:

ИНВ. №

НОРМ. КОН. АДОБРОЛЮБОВА		17-0137-89 - АС	
НАЧ. МАСТ. РАДЫГИН	ЗАМ. Н.М. ЗЕМЛЯК	2-ЭТАЖНАЯ РЯДОВАЯ БЛОК-СЕКЦИЯ НА 6 КВАРТИР 1-2-3	
ТАП АДОБРОЛЮБОВА	АРХ. ВОРОБЬЕВ		
ПРОВЕРИЛ АДОБРОЛЮБОВА			
		ФАСАД 1с-4с (ВАРИАНТ II).	СТАЦИЯ ЛИСТ ЛИСТОВ Р 11
			ЦНИИЭП ГРАЖДАНСКОГО СТРОИТЕЛЬСТВА

КОПИРОВАЛ *Евф* 24061-02 13 ФОРМАТ А3

А ЛЬБОМ II

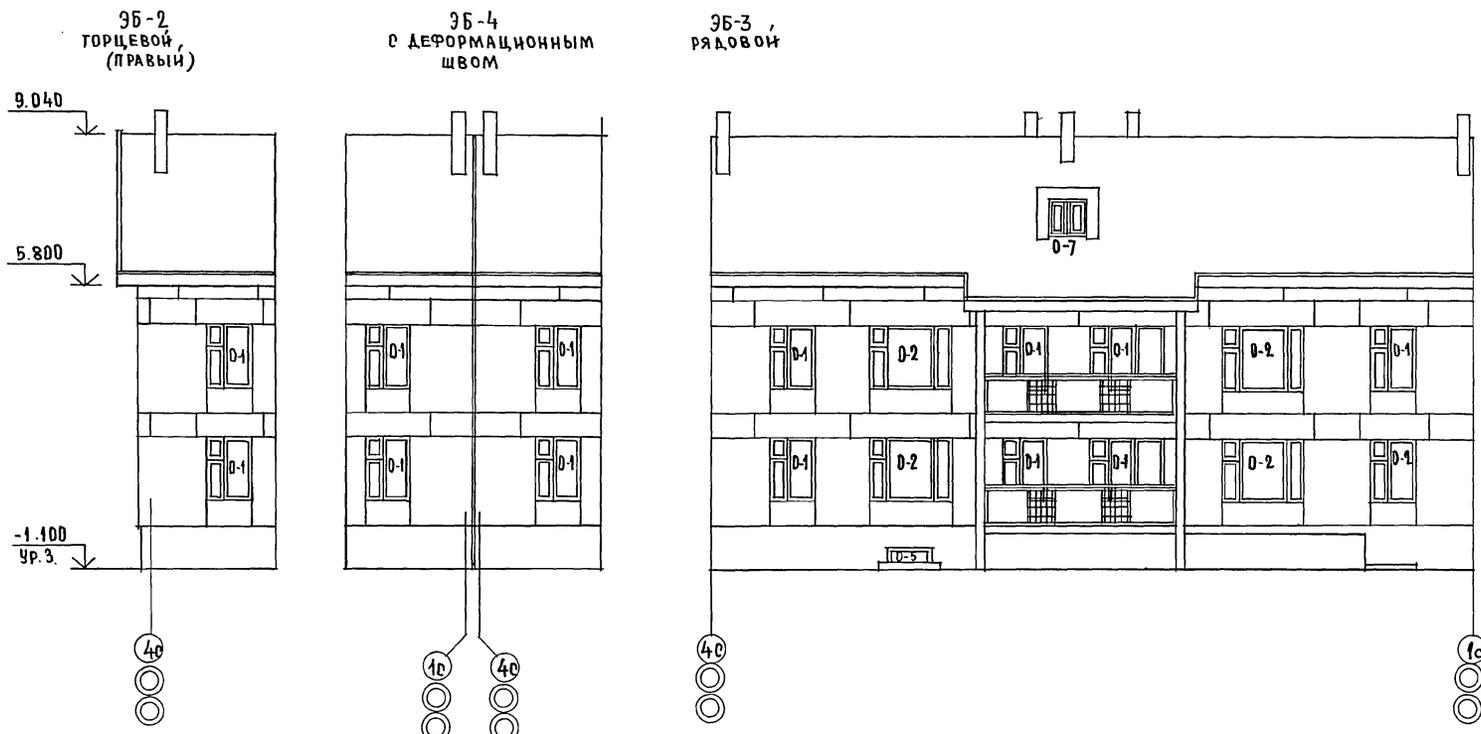

ИНВ. № ПОДА. ПОДПИСЬ И ДАТА
0-78977-10
ВЗАИ. ИНВ. №



ОТРАЖЕНИЕ ЛОДЖИИ — см. лист 28; 70
(ВАРИАНТ II)

ПРИВЯЗАН:		17 - 0137.89 - А0		
НОРМ. КОН.	АДБРЮЛЮБОВА	2-этажная, рядовая блок-секция на 6 квартир 1-2-3 ФАДА 4с-1с (ВАРИАНТ II)		
НАЧ. М.	РАДЫГИН			
ЗАМ. Н. М.	ЗЕМЛЯК			
ГАП	АДБРЮЛЮБОВА			
АРХ.	ВЯРЬБЕВ			
ПРОВЕРИЛ	АДБРЮЛЮБОВА	СТАДИЯ	ЛИСТ	ЛИСТОВ
ИНВ. №		Р	12	
		ЦНИИЭП ГРАЖДАНСКОГО СТРОИТ		

КОПИРОВАЛ 24061-02 14

ФОРМАТ А3

АЛЬБОМ II

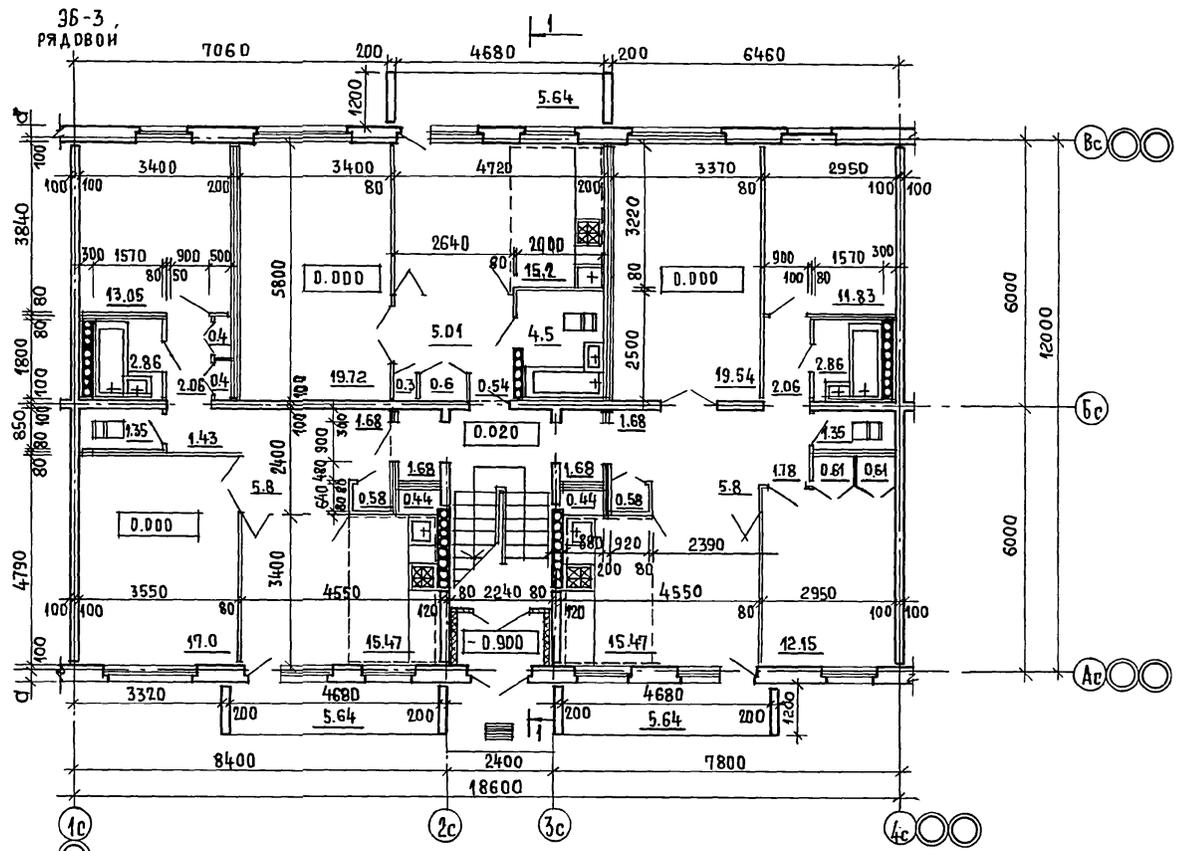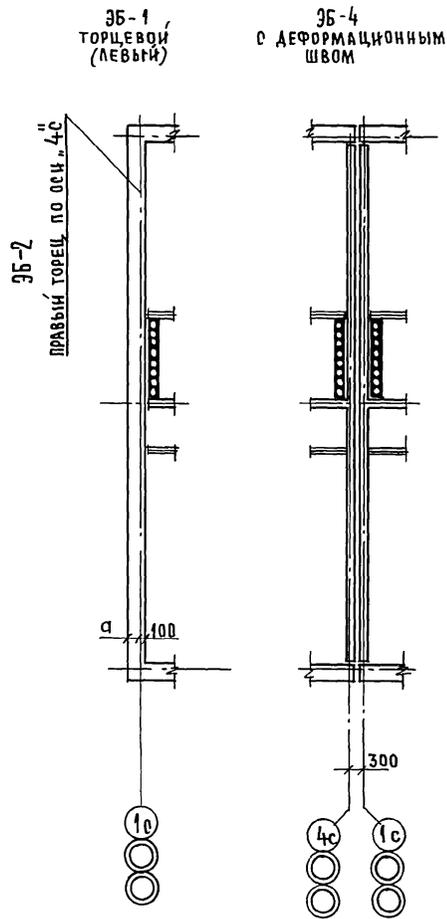

УТЕПЛЕНИЕ ТАМБУРА: УСТАНОВКА МИНЕРАЛОВАТНЫХ ПАНТ ТОЛЩ. 60мм
с последующим оштукатуриванием
по сетке,
РАЗМЕР "а" см. ЛИСТ АС-5.

ИНВ.№ ПОДЛ. ПОДПИСЬ И ДАТА		ВЗАМ.ИНВ.№		17-0137.-89 - АД		
ИНВ.№ ПОДЛ. 0-7895-41		ИНВ.№		НОРМ.К. ДОБРЯКОВА		
				НАЧ.М. РАДЫГИН		
				ЗАМ.Н.М. ЗЕМЛЯК		
				ГАП ДОБРЯКОВА		
				АРХ ВОРОБЬЕВ		
				ПРОВЕРИЛ ДОБРЯКОВА		
ИНВ.№		ПРИВЯЗАН:		2-ЭТАЖНАЯ, РЯДОВАЯ БЛОК-СЕКЦИЯ НА 6 КВАРТИР 1-2-3		
				ОТДАНЯ ЛИСТ ЛИСТОВ		
				Р 13		
				ЦНИИЭП		
				ГРАЖДАНСЕЛЬСТРОИ		



АЛЬБОМ II

36-1
ТОРЦЕВОЙ
(ЛЕВЫЙ)

36-4
С ДЕФОРМАЦИОННЫМ
ШВОМ

36-3,
РЯДОВОЙ

36-2
ПРАВЫЙ ТОРЕЦ ПО ОСИ "4с"

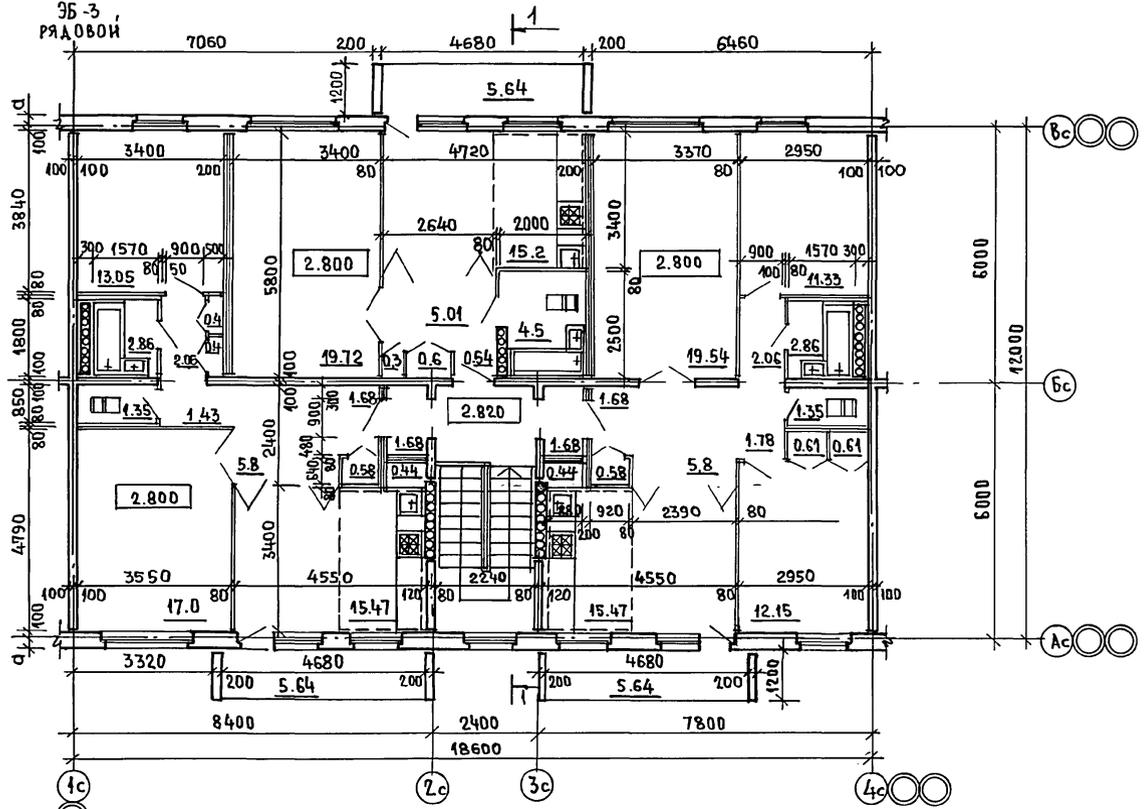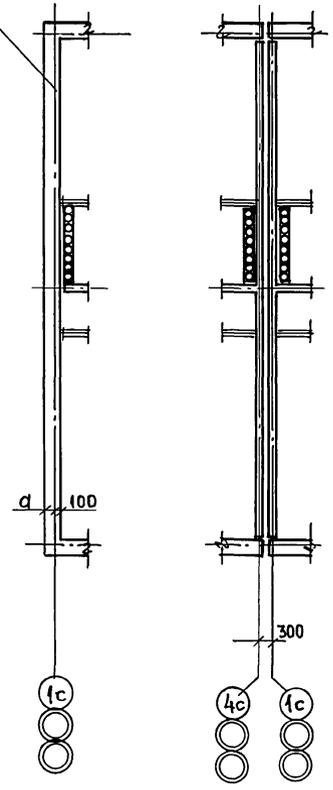

ИНВ. ПОДЛ. ПОДПИСЬ И ДАТА ВЗАМ. ИМВ. ЦР
0-7855-102

РАЗМЕР "д" СМ. ЛИСТ АС-5.




ПРИВЯЗАН:

ИНВ. №					
ПРОВЕРИЛ	ДОБРЮЛЮБОВА				
АРХ.	ВОРОБЬЕВ				
ГАП	ДОБРЮЛЮБОВА				
ЗАМ. И.М.	ЗЕМЛЯК				
НАЧ. М.	РАДЫГИН				
Н. КОНТР.	ДОБРЮЛЮБОВА				

17 - 0137 . 89 - АС		
2-этажная, рядовая блок-секция на 6 квартир 1-2-3		
СТАДИЯ	ЛИСТ	ЛИСТОВ
Р	14	
ЦНИИЭП ГРАЖДАНСКОЙ СТРОИТЕЛЬНОСТИ		

КОПИРОВАЛ С.С. 24061-02 16 ФОРМАТ А3

Альбом II

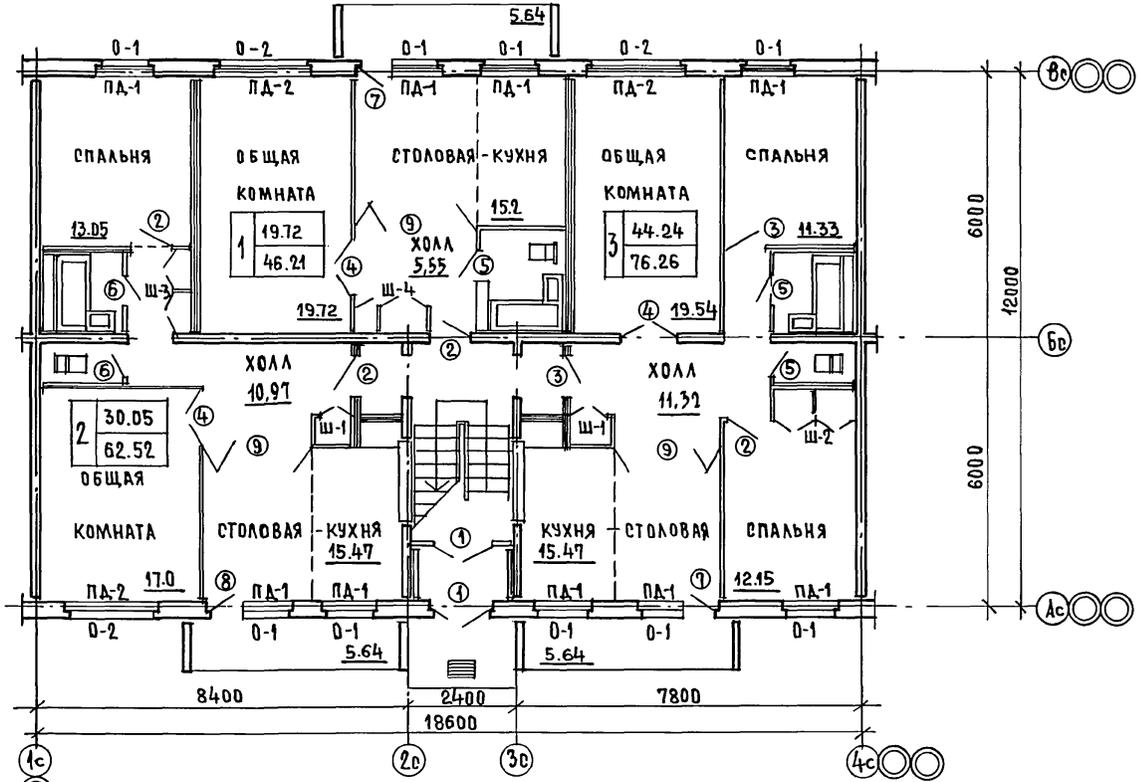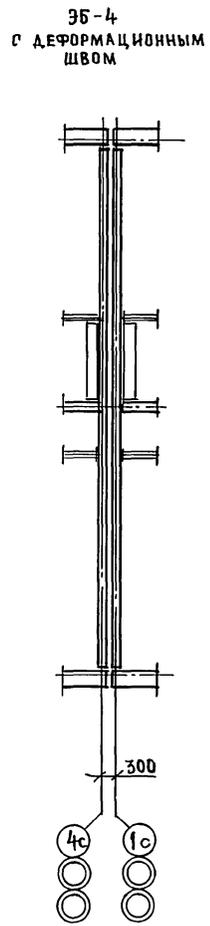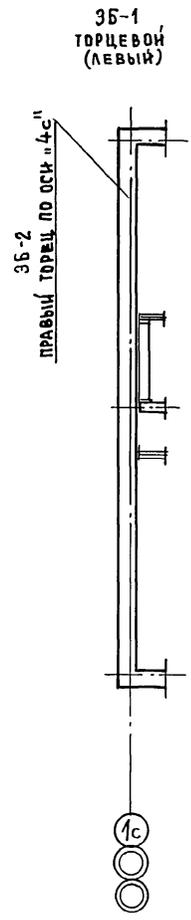

ИНВ. № ПОДА. ПОДПИСЬ И ДАТА ВЗАИМ. ИНТЕР. №
0-7895-47

17-0137.89 - А0					
НОРМ.К. ДОБРОВОЛОВА		2-ЭТАЖНАЯ, РЯДОВАЯ БЛОК-СЕКЦИЯ НА 6 КВАРТИР	СТАДИЯ	ЛИСТ	ЛИСТОВ
НАЧ.М. РАДЫГИН			Р	15	
ЗАМ.Н.М. ЗЕМЛЯК			ПЛАН ЗАПОЛНЕНИЯ ПРОЕМОВ		
ГАП ДОБРОВОЛОВА			1 ЭТАЖА		
АРХ. ВОРОБЬЕВ			ЦНИИЭП		
ПРОВЕРИЛ ДОБРОВОЛОВА	ГРАЖДАНСЕЛЬСТРОЙ				

КОПИРОВАЛ Елз 24061-02 17 ФОРМАТ А3




АЛБОМ ІІ

ЭБ-1
ТОРЦЕВОЙ
(ЛЕВЫЙ)

ПРАВЫЙ ТОРЦЕВОЙ ПО ОСИ, 4с

ЭБ-4
С ДЕФОРМАЦИОННЫМ
ШВОМ

ЭБ-3
РЯДОВОЙ

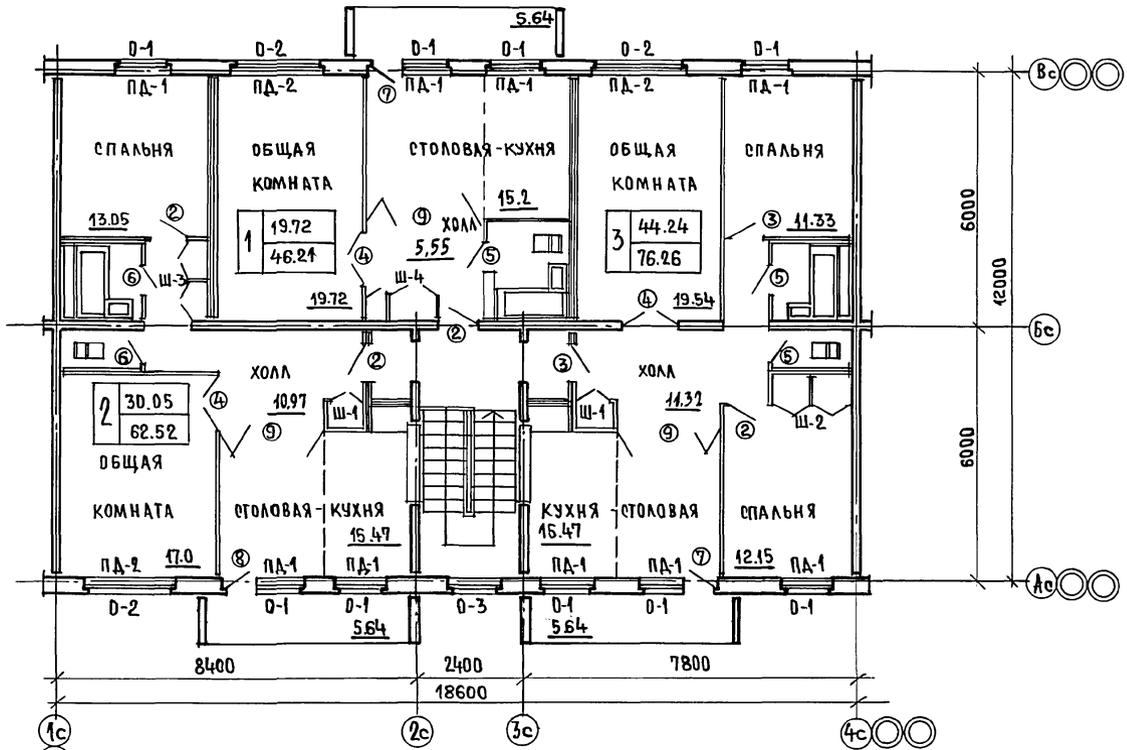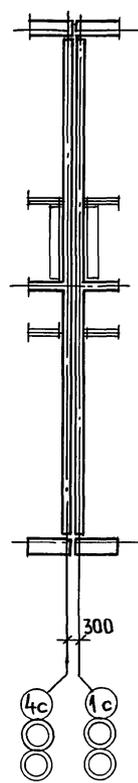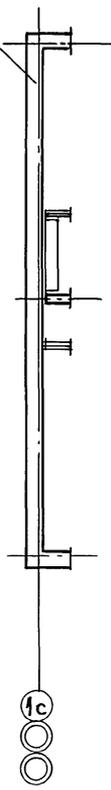



ИНВ.ПРОЕКТ ПОДПИСЬ И ДАТА ВЗАИМ. ПИШЕН
0.7877-44

ПРИВЯЗАН:

НОРМ.К. ДОБРЮНОВА		17-0137.89 - АС	
НАЧ.М. РАДЫГИН			
ЗАМ.Н.М. ЗЕМЛЯК		2-ЭТАЖНАЯ, РЯДОВАЯ БЛОК-СЕКЦИЯ НА БКВАРТИР 1-2-3	
РАП ДОБРЮНОВА		СТРАНИЦА Р	
АРХ. ВОРОБЬЕВ		ЛИСТ 16	
ПРОВЕРИЛ ДОБРЮНОВА		ЛИСТОВ	
		ЦНИИЭП	
		ГРАЖДАНСЕЛЬСТРОИ	

ИНВ.№

АЛБОМ II

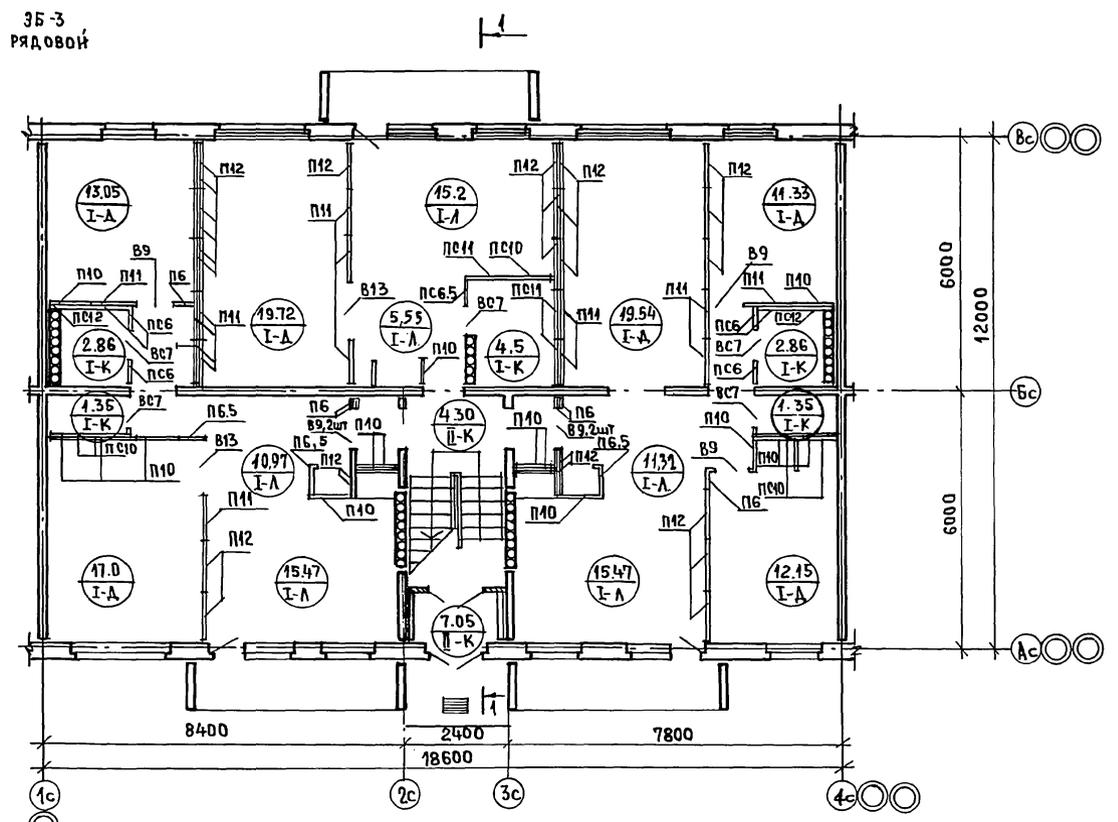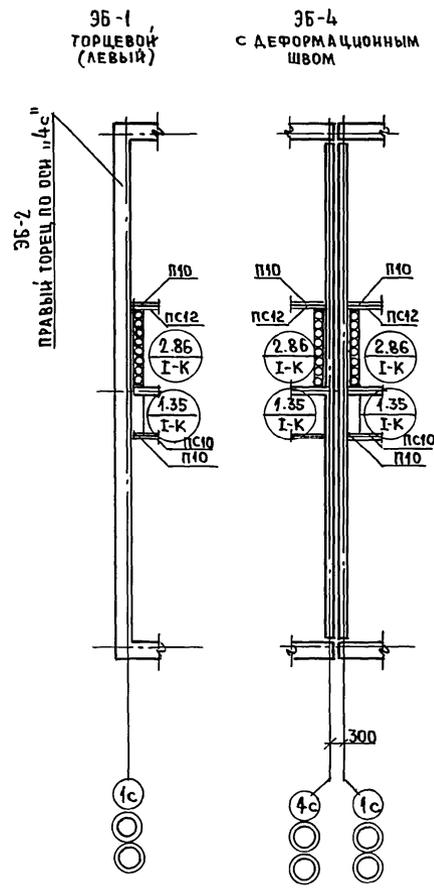

ИНВ. НЕ ПОДЛ. ПОДПИСЬ И ДАТА. ВЗАН. ИНВ. № 0-7059-45

Условные обозначения:

1. $\frac{19.72}{I-A}$ — ПЛОЩАДЬ ПОМЕЩЕНИЯ
МАРКА ПОЛА
2. ЭКСПЛИКАЦИЮ ПОЛОВ СМ. ЛИСТ АС20.
3. СПЕЦИФИКАЦИЮ ЭЛЕМЕНТОВ ПЕРЕТОРОДОК СМ. ЛИСТ АС20.

ИНВ. №		ПРИВЯЗАН:		НОРМ. К. ДОБРОЛЮБОВА		17 - 0137. 89 - АС	
				НАЧ. М. РАДЫГИН			
				ЗАМ. И. М. ЗЕМЛЯК			
				ТАП ДОБРОЛЮБОВА		2-ЭТАЖНАЯ РЯДОВАЯ БЛОК-СЕКЦИЯ НА БКВАРТИР 1-2-3	
				АРХ. ВОРОБЬЕВ		СТАВЛЯ ЛИСТ ЛИСТОВ	
				ПРОВЕРИЛ ДОБРОЛЮБОВА		Р 17	
						ЭЛЕМЕНТЫ ПЕРЕТОРОДОК. ПОЛЫ. 1 ЭТАЖ.	
						Ц. И. И. ЭП ГРАЖДАНСКОЙ СТРОИТ	




Альбом II

ЗБ-1
ТОРЦЕВОЙ
(ЛЕВЫЙ)

ЗБ-4
С ДЕФОРМАЦИОННЫМ
ШВОМ

ЗБ-3
РЯДОВОЙ

ПРАВЫЙ ТОРЕЦ, ПО ОСИ "4С"

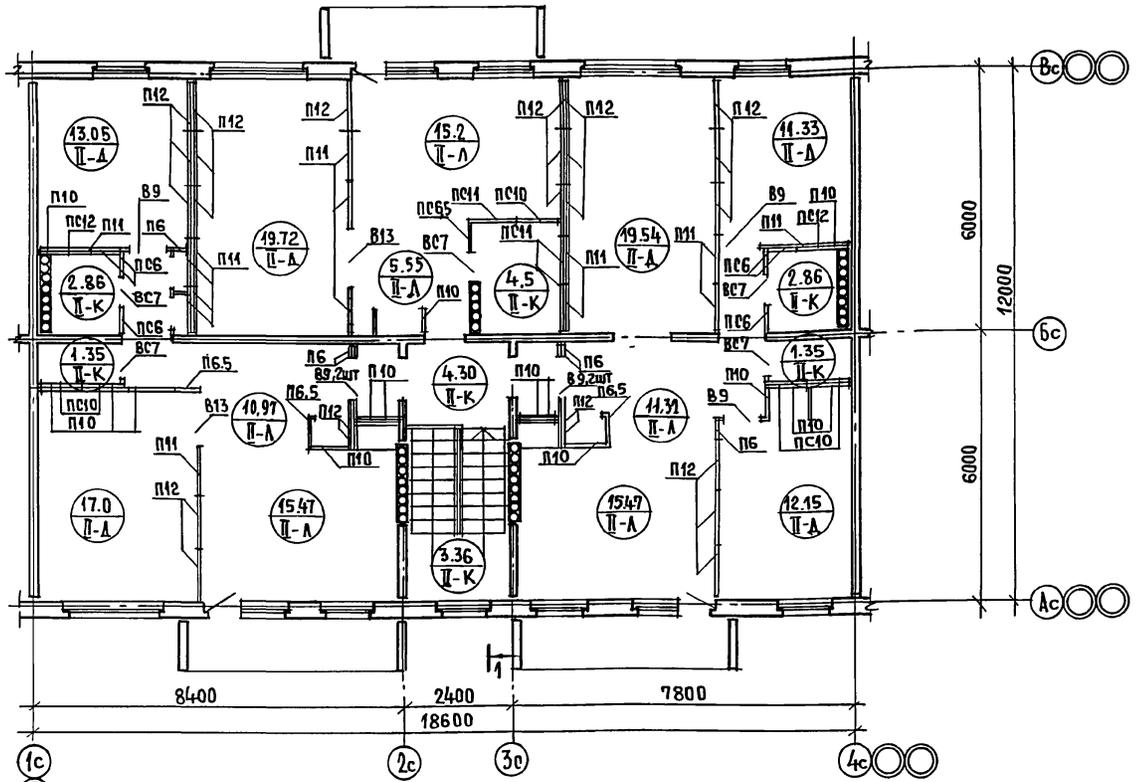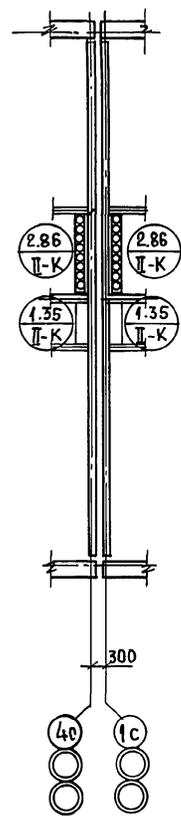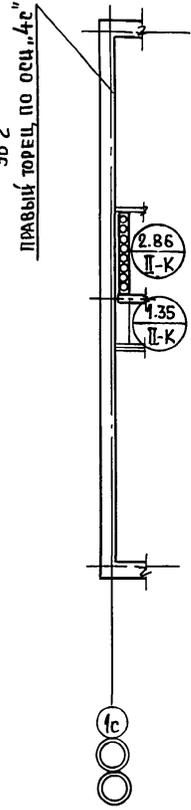

Условные обозначения:


- 1. $\frac{19.72}{П-А}$ — ПЛОЩАДЬ ПОМЕЩЕНИЯ
МАРКА ПОЛА
- 2. Экспанкацию полов см. лист А020.
- 3. Спецификацию элементов перегородок см. лист А020.

ИНВ. ПЕРИОД: ПОДПИСЬ И ДАТА ВЗАИМ. ИНВЕНТ. 2-7055-146		17 - 0137.89 - А0	
НОРМ.К. ДОБРОУБОВА		2-этажная, рядовая блок-секция на 6 квартир 1-2-3	
НАЧ.М. РАДЫГИН		ЭЛЕМЕНТЫ ПЕРЕГОРОДОК, ПОЛЫ 2 ЭТАЖА.	
ЗАМ.Н.М. ЗЕМЛЯК		СТАВЛЯЯ ЛИСТ ЛИСТОВ	
Г.А.П. ДОБРОУБОВА		РП 18	
АРХ. ВОРОБЬЕВ		ЦНИИЭП	
ПРОВЕРИЛА ДОБРОУБОВА		ГРАЖДАНСЕЛЬСТРОИ	
ИНВ. №		ФОРМАТ А3	

КОПИРОВАЛ Енг 24061-02 20

АЛЬБОМ I

РАЗРЕЗ 1-1 (ОСНОВНОЕ РЕШЕНИЕ)

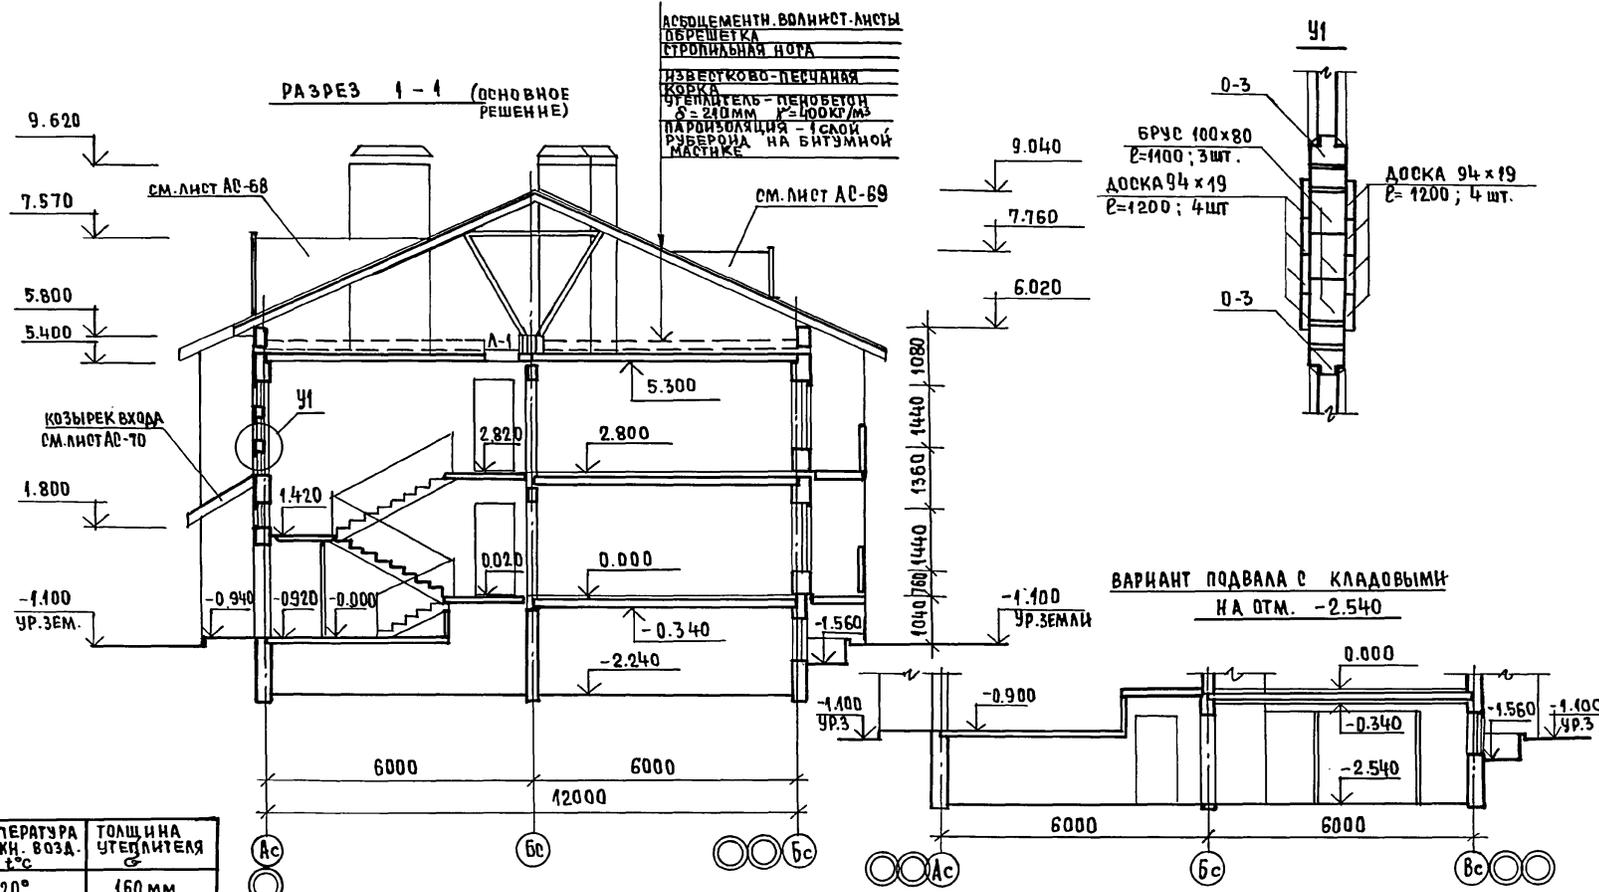

АСБЕЦЕМЕНТ. ВОЛНИСТ. ЛИСТЫ
 ОБРЕШЕТКА
 СТРОПИЛЬНАЯ НОГА
 ИЗВЕСТКОВО-ПЕЧАНАЯ
 БОРКА
 УТЕПЛИТЕЛЬ - ПЕНОБЕТОН
 $\delta = 210 \text{ мм}$ $\rho = 400 \text{ кг/м}^3$
 ПАРОИЗОЛЯЦИЯ - 1 СЛОЙ
 РУБЕРОИД НА БИТУМНОЙ
 МАСТИКЕ

БРУС 100×80
 $E = 1100$; 3 шт.
 ДОСКА 94×19
 $E = 1200$; 4 шт.

ВАРИАНТ ПОДВАЛА С КЛАДОВЫМИ
 НА ОТМ. -2.540

ТЕМПЕРАТУРА НАРУЖН. ВОЗД. t, °C	ТОЛЩИНА УТЕПЛИТЕЛЯ g
-20°	160 мм
-30°	210 мм
-40°	270 мм

ПРИВЯЗАН;

17 - 0137. 89 - АС		
Н. КОНТР. НАЧ. М. ЗАМ. Н. М. ГАП. АРХ. ПРОВЕРИЛ	ДОБРЮЛОВА РАДЫГИН ЗЕМЛЯК ДОБРЮЛОВА ВОРОБЬЕВ ДОБРЮЛОВА	СТАДИЯ ЛИСТ ЛИСТОВ Р 19
2-ЭТАЖНАЯ РЯДОВАЯ БЛОК- СЕКЦИЯ НА Б-КВАРТИР 1-2-3		ЦНИИЭП ГРАЖДАНСКОЕ СТРОИТ
РАЗРЕЗ 1-1 (ОСНОВНОЕ РЕШЕНИЕ) С ТЕХПОДПОЛЬЕМ; ВАРИАНТ ПОДВАЛА С КЛАДОВЫМИ.		

ИНВ. НЕПОДЛ. ПОДПИСЬ И ДАТА ВЗН. ИЛИ В. ИЛИ
 2-3895-47

ВЕДОМОСТЬ ОТДЕЛКИ ПОМЕЩЕНИЙ (ПЛОЩАДЬ М² НА ДОМ)

СПЕЦИФИКАЦИЯ ЭЛЕМЕНТОВ ПЕРЕГОРОДОК

МАРКА ПОЗ.	ОБОЗНАЧЕНИЕ	НАИМЕНОВАНИЕ		КОЛ-ВО ШТ.		МАССА ЕД. КР.	ПРИМ. ЧАИ.
		НА ЭТАЖ	ВСЕГО	НА ЭТАЖ	ВСЕГО		
П6	СЕРИЯ 17 АЛЬБОМ IV Ч.1	ПР25-6	2540 x 580	6	12	165	
П6.5	— " —	ПР25-6.5	2540 x 630	4	8	179	
П10	— " —	ПР25-10	2540 x 980	15	30	278	
П11	— " —	ПР25-11	2540 x 1080	14	28	306	
П12	— " —	ПР25-12	2540 x 1180	25	50	336	
П66	— " —	ПРС25-6	2540 x 580	6	12	165	
П66.5	— " —	ПРС25-6.5	2540 x 630	1	2	179	
П610	— " —	ПРС25-10	2540 x 980	5	10	278	
П611	— " —	ПРС25-11	2540 x 1080	3	6	306	
П612	— " —	ПРС25-12	2540 x 1180	2	4	336	
В67	— " —	ПР4-7	430 x 720	5	10	35	
В89	— " —	ПР4-9	430 x 920	7	14	44	
В13	— " —	ПР4-13	430 x 1320	2	4	63	

АЛЬБОМ II

НАИМЕНОВАНИЕ ИЛИ НОМЕР ПОМЕЩЕНИЯ	ПОТОЛОК		СТЕНЫ ИЛИ ПЕРЕГОРОДКИ		НИЗ СТЕН ИЛИ ПЕРЕГОРОДОК		
	ПЛОЩАДЬ	ВИД ОТДЕЛКИ	ПЛОЩАДЬ	ВИД ОТДЕЛКИ	ПЛОЩАДЬ	ВИД ОТДЕЛКИ	ВЫСОТА (ММ)
ЖИЛЬЕ КОМНАТЫ	185,6	ЗАТИРКА, ОКРАСКА КЛЕЕВАЯ	465,0	ЗАТИРКА ОКЛЕЙКА ОБОЯМИ	—	—	—
КЛАДОВАЯ, ПРИХОЖАЯ, КОРИДОР	63,92		272,05				
СТОЛОВАЯ	49,48		124,3				
КУХНЯ	42,80		140,16				
САН УЗЕЛ ВАННАЯ	25,84	ОКРАСКА МАСЛЯНОЙ КРАСКОЙ	174,06	ОКРАСКА МАСЛЯНОЙ КРАСКОЙ	4,0	ГЛАЗУРОВАН ПЛИТКА НАД ОБРУЧОВАНИЕМ	600
ЛЕСТНИЧНАЯ КЛЕТКА ТАМБУР	32,72	ЗАТИРКА, ПОВЕЛКА УЛУЧШЕННАЯ	148,0		10,0	ГЛАЗУРОВАН ПЛИТКА ПО ПЕРИМЕТРУ В ВАННОЙ КОМНАТЕ ПО СТЕНАМ С ОБРУЧА	4800

ЭКСПЛИКАЦИЯ ПОЛОВ НА ОТМ. 0.000, 2.800

НАИМЕНОВАНИЕ ИЛИ НОМЕР ПОМЕЩЕНИЯ ПО ПРОЕКТУ	ТИП ПОЛА ПО ПРОЕКТУ	СХЕМА ПОЛА ИЛИ НОМЕР УЗЛА ПО СЕРИИ 2.144-1/88	ЭЛЕМЕНТЫ ПОЛА И ИХ ТОЛЩИНА	ПЛОЩАДЬ ПОЛА М ²
ЖИЛЬЕ КОМНАТЫ	I-Д	76	ПОКРЫТИЕ — ДОСКИ ПАРКЕТНЫЕ	92,79
	II-Д	4		92,79
СТОЛОВАЯ КУХНЯ ПРИХОЖАЯ КОРИДОР	I-Л	128	ПОКРЫТИЕ — ЛИНОЛЕУМ	73,98
	II-Л	55		73,98
ВАННАЯ, САНУЗЕЛ ТАМБУР ЛЕСТН. КЛЕТКА	I-К	134	ПОКРЫТИЕ — ПЛИТКИ КЕРАМИЧЕСКИЕ	12,92
	II-К	61		12,92
				23,8

ИНВ. № ПОЛА, ПОДПИСЬ И ДАТА ВЗАИМН. № 2-3855-48

ПРИВЯЗАН:

17-0137.89-АС			
НОРМ. КОИ	ДОБРОЛЮБОВА	РАДЫГИН	
НАЧ. М.	РАДЫГИН	ЗЕМЛЯК	
ЗАМ. Н. М.	ЗЕМЛЯК	ДОБРОЛЮБОВА	
ГАП	ДОБРОЛЮБОВА	ВОРОБЬЕВ	
АРХ.	ВОРОБЬЕВ	ДОБРОЛЮБОВА	
ПРОВЕРИЛ	ДОБРОЛЮБОВА		
2 ЭТАЖНАЯ, РЯДОВАЯ БЛОК-СЕКЦИЯ НА БКВАРТИР 1-2-3			СТАЦИЯ ЛИСТ ЛИСТОВ
ВЕДОМОСТЬ ОТДЕЛКИ ПОМЕЩЕНИЙ. ЭКСПЛИКАЦИЯ ПОЛОВ. СПЕЦИФИКАЦИЯ ЭЛЕМЕНТОВ ПЕРЕГОРОДОК			Р 20
ИНВ. №			ЦНИИЭП ГРАЖДАНСЕЛЬСТРОИ

АЛЬБОМ I

МАРКА	ОБОЗНАЧЕНИЕ	НАИМЕНОВАНИЕ	КОЛ-ВО НА ЭТАЖ		ВСЕГО	МАССА ЕД. КР.	ПРИМ
			1	2			
ДВЕРНЫЕ БЛОКИ							
1	1.136.5-19.03.000-04	ДН21-13 ЩР1П	2	—	2		
2	1.136-10	ДГ21-9Л	4	4	8		
3	1.136-10	ДГ21-9	2	2	4		
4	1.136-10	АО 21-13	3	3	6		
5	1.136-10	ДГ 21-7Л	3	3	6		
6	1.136-10	ДГ21-7	2	2	4		
7	1.136.5-16.4.2.06.00.000	БР 22-7.5Л	2	2	4		
8	1.136.5-16.4.2.06.00.000	БР 22-7.5	1	1	2		
9	см. лист АС-22	ИРП-1	3	3	6	ВСЕГО 9 БЛОКОВ	071-13
ЛЮКИ И ЛАЗЫ							
Л-1	1.136.5-19.12.000	ДЛ 10-10	—	1	1		
ОКОННЫЕ БЛОКИ И ФРАМУГИ							
О-1	1.136.5-16.4.2.04.00.000-03	ОР 15-12	9	9	18		
О-2	1.136.5-16.4.2.05.00.000-01	ОР 15-21	3	3	6		
О-3	1.136-12 в.1	ФБ006-12	1	3	4		
О-4	1.136.5-16.4.2.01.00.000-04	ОР 9-9	—	2	2		НА ФРОНТ
О-6	см. лист АС-68	БСО-1	—	—	1		ЧЕРЕХ
О-7	см. лист АС-69	БСО-2	—	—	1		ЧЕРЕХ
О-1	1.136.5-16.4.2.04.00.000-03	ОР 15-12 (ВАРИАНТ I)	9	10	19		


МАРКА	ОБОЗНАЧЕНИЕ	НАИМЕНОВАНИЕ	КОЛ-ВО НА ЭТАЖ		ВСЕГО	МАССА ЕД. КР.	ПРИМ
			1	2			
ПОДОКОННЫЕ ДОСКИ							
ПА-1	ГОСТ 17280-79	ПА 13-25 1300x250x34	9	9	18		
ПА-2	ГОСТ 17280-79	ПА 22-25 2200x250x34	3	3	6		
ШКАФЫ ВОТРОЕННЫЕ							
Ш-1	1.172.5-6	см. лист АС-23	2	2	4		
Ш-2	1.172.5-6	см. лист АС-23	1	1	2		
Ш-3	1.172.5-6	см. лист АС-24	1	1	2		
Ш-4	1.172.5-6	см. лист АС-24	1	1	2		
БАЛКОННЫЕ ДВЕРИ ПРИ Тн = -20°С (ВАРИАНТ)							
7	1.136.5-16.4.1.06.00.000	БС 22-7.5Л	2	2	4		
8	1.136.5-16.4.1.06.00.000	БС 22-7.5	1	1	2		
ОКОННЫЕ БЛОКИ ПРИ Тн = -20°С (ВАРИАНТ)							
О-1	1.136.5-16.4.1.04.00.000-03	ОР 15-12	9	9	18		
О-2	1.136.5-16.4.1.05.00.000-01	ОР 15-21	3	3	6		
БАЛКОННЫЕ ДВЕРИ ПРИ Тн = -40°С (ВАРИАНТ)							
7	1.136.5-17.06.00.000	БРС 22-7.5Л	2	2	4		
8	1.136.5-17.06.00.000	БРС 22-7.5	1	1	2		
ОКОННЫЕ БЛОКИ ПРИ Тн = -40°С (ВАРИАНТ)							
О-1	1.136.5-17.04.00.000-04	ОРС 15-12	9	9	18		
О-2	1.136.5-17.05.00.000-01	ОРС 15-21	3	3	6		

ИНВ. № ПОДАЛ. ПОДПИСЬ И ДАТА ВЗАМ. ИНВ. № 0-7857-49

ПРИВЯЗАН:

ИНВ. №	
--------	--

17-0137.89 - АС

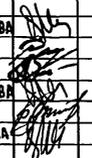НОРМ. К.	ДОБРЯНОВА		2 ЭТАЖНАЯ РЯДОВАЯ БЛОК-СЕКЦИЯ НА 6 КВАРТИР 1-2-3	СТАВАЯ	ЛИСТ	ЛИСТОВ			
ИМ. М.	РАДЫГИН			Р	21				
ЗАМ. И. М.	ЗЕМЛЯК			СПЕЦИФИКАЦИЯ ЭЛЕМЕНТОВ ЗАПОЛНЕНИЯ ПРОЕМОВ.					
ГАП	ДОБРЯНОВА						ЦНИИЭП ГРАЖДАНСКОЙ СТРОИ		
АРХ.	ВОРОБЬЕВ								
ПРОВЕРИЛ	ДОБРЯНОВА	ФОРМАТ А3							

ПОЗ.	ОБОЗНАЧЕНИЕ	НАИМЕНОВАНИЕ	КОЛИЧЕСТВО				
			Ш-1	Ш-2	Ш-3	Ш-4	ВСЕГО
<u>ДОКУМЕНТАЦИЯ</u>							
	1.172.5 - 6 - 0 000 TO	ТЕХНИЧЕСКОЕ ОПИСАНИЕ					
	1.172.5 - 6 - 0000-Д8	УЗЛЫ 1... 13					
	1.172.5 - 6 - 0000 -Д9	УЗЛЫ 17... 20, 27, 29					
	1.172.5 - 6 - 0000 -Д11	УЗЛЫ 34, 35					
<u>СБОРОЧНЫЕ ЕДИНИЦЫ</u>							
1	1.172.5 - 6 - 0100 -02	ДВЕРНОЙ БЛОК ДШ 17-5	—	—	—	1	1
2	1.172.5 - 6 - 0100 -07	ДВЕРНОЙ БЛОК ДШ 17-9	1	2	2	—	5
3	1.172.5 - 6 - 0100 - 08	ДВЕРНОЙ БЛОК ДШ 17-10	—	—	—	1	1
4	1.172.5 - 6 - 0200 -08	ДВЕРНОЙ БЛОК ДА 6 - 5	—	—	—	1	1
5	1.172.5 - 6 - 0200 -19	ДВЕРНОЙ БЛОК ДА 6 - 9	1	2	2	—	5
6	1.172.5 - 6 - 0200 - 20	ДВЕРНОЙ БЛОК ДА 6 - 10	—	—	—	1	1
7	1.172.5 - 6 - 0700 - 01	СТЕНКА ПРОМЕЖУТОЧНАЯ СП18-6	—	1	1	1	3
8	1.172.5 - 6 - 0700	СТЕНКА ПРОМЕЖУТОЧНАЯ СП18-4	1	—	—	—	1
9	1.172.5 - 6 - 0800 - 11	ПОЛКА АНТРЕСОЛЬНАЯ ПАЛ-920	1	—	—	—	1
10	1.172.5 - 6 - 0800	ПОЛКА АНТРЕСОЛЬНАЯ ПАЛ-1870	—	1	—	—	1
11	1.172.5 - 6 - 0800	ПОЛКА АНТРЕСОЛЬНАЯ ПАЛ-1880	—	—	1	—	1
12	1.172.5 - 6 - 0800	ПОЛКА АНТРЕСОЛЬНАЯ ПАЛ-1580	—	—	—	1	1
13	1.172.5 - 6 - 0900 - 05	ПОЛКА ПЕРЕСТАВНАЯ ПП4 -10	—	—	8	—	8
14	1.172.5 - 6 - 0900 - 08	ПОЛКА ПЕРЕСТАВНАЯ ПП6 -5	—	—	—	7	7
15	1.172.5 - 6 - 0900 - 11	ПОЛКА ПЕРЕСТАВНАЯ ПП6 -10	2	8	—	1	11

ПОЗ	ОБОЗНАЧЕНИЕ	НА И МЕНОВАНИЕ	КОЛИЧЕСТВО				
			Ш-1	Ш-2	Ш-3	Ш-4	ВСЕГО
<u>ДЕТАЛИ</u>							
16	1.172.5-6-0003 -02	ШТАНГА Ш-3	1	1	1	1	4
17	1.172.5-6	БРУСОК МОНТАЖНЫЙ БМ-1	4	8	8	8	28
18	1.172.5-6-0004	ШТАНГОДЕРЖАТЕЛЬ	2	2	2	2	8
19	1.172.5-6-0006-01	ПОЛКОДЕРЖАТЕЛЬ ПД-2	4	16	16	16	52
20	1.172.5-6-0007	ЦОКОЛЬ П.М.	1,0	2,0	2,0	1,6	6,6
21	1.172.5-6-0008-03	НАЛИЧНИК Н-4 П.М.	6,0	9,0	9,0	8,5	32,5
22	1.172.5-6-0009-01	ВИНТ СТЯЖНОЙ В-2	20	26	26	23	95
23	1.172.5-6-0010	ГАЙКА СТЯЖНАЯ	20	26	26	23	95
24	1.172.5-6-0014	УГОЛЬНИК УМ-2	5	10	10	10	35

ИНВ.МЕТОД. ПОДПИСЬ И ДАТА
 2.7857-57

Альбом II


ПРИВЯЗАН:

ИНВ.№

		17 - 0137 - 89			АС
НОРМ.К.	ДОБРЮЛЮБОВА				
НАЧ.М.	РАДЫТИН				
ЗАМ.Н.М.	ЗЕМЛЯК				
ТАП	ДОБРЮЛЮБОВА				
АРХ	ВОРОБЬЕВ				
ПРОВЕРИЛ	ДОБРЮЛЮБОВА				
		2 ЭТАЖНАЯ, РЯДОВАЯ БЛОК-СЕКЦИЯ НА БКВАРТИР 1-2-3			СТАДИЯ
		ШКАФ ВСТРОЕННЫЙ; СПЕЦИФИКАЦИЯ.			ЛИСТ
					ЛИСТОВ
					Р
					25
					ЦНИИЭП
					ГРАЖДАНСЕЛЬСТРОИ

24061-02 27

АЛЬБОМ II

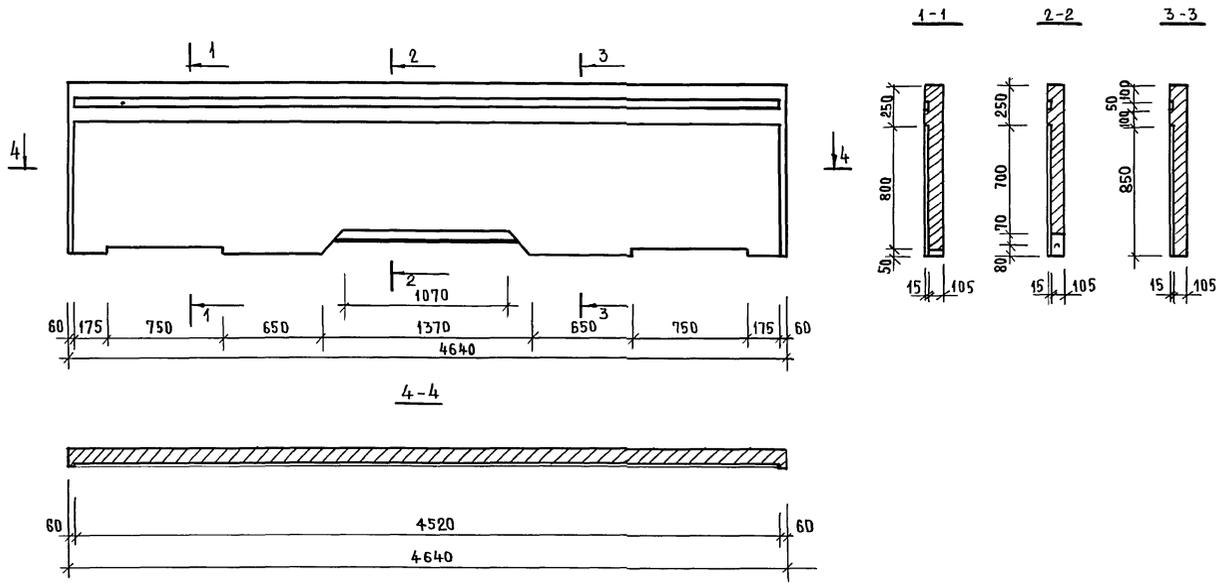

СМ. СОВМЕСТНО С ЛИСТОМ АС9 АЛЬБОМ I

ИНВ. № ПОДЛ. ПОДАТЬСЯ И ДАТА ВЗАМ. ИНВ. №
Г. 2055-74

ПРИВЯЗАН:


ИНВ. №

			17 - 0137. 89 - АС		
НОРМ.К.	ДОБРОВОЛОВА		2-ЭТАЖНАЯ РЯДОВАЯ БЛОК-СЕКЦИЯ НА 6 КВАРТИР 1-2-3 ЭЛЕМЕНТ ОГРАЖДЕНИЯ ЛОДЖИИ		
НАЧ.МАСТ.	РАДЫГИН				
ЗАМ.Н.М.	ЗЕМЛЯК				
ГАП	ДОБРОВОЛОВА				
АРХ.	ВОРОБЬЕВ				
ПРОВЕРИЛ	ДОБРОВОЛОВА		СТАДИЯ	ЛИСТ	ЛИСТОВ
			Р	26	
			ЦНИИЭП ГРАЖДАНСЕЛЬСТРОИ		

КОПИРОВАЛ Елф 24061-02 28

ФОРМАТ А3

АЛБОМ II

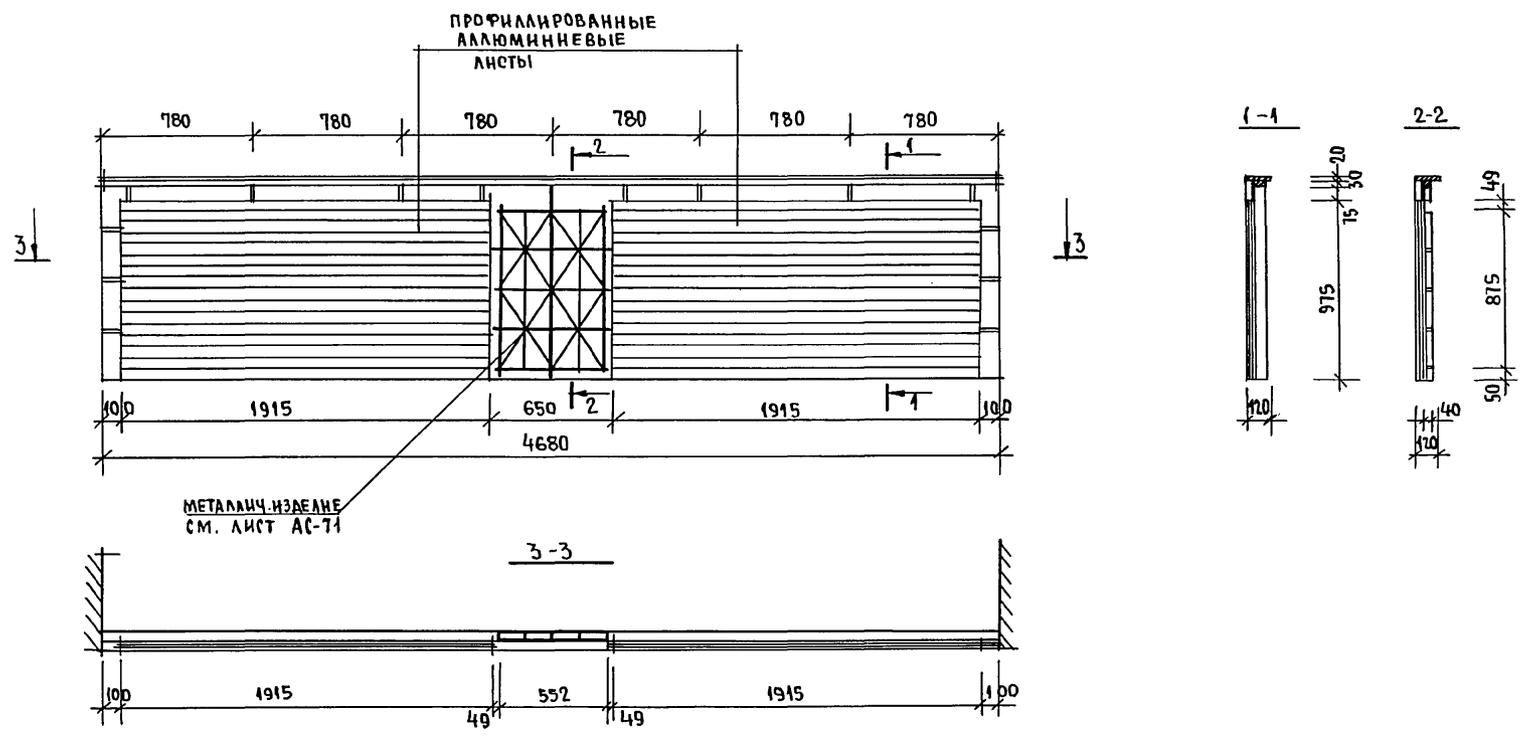


СМОТРИ СОВМЕСТНО С ЛИСТОМ АС-71.

ИНВ. № ПОДА. ПОДАПИСЬ И ДАТА ВЗАМ. ИНВ. №
2-7855-77

				17-0137.89 - АС			
ПРИВЯЗАН:		НОРМ. К.	ДОБРЮНОВА				
		НАЧ. М.	РАДЬГИН				
		ЗАМ. Н. М.	ЗЕМЛЯК				
		РАП	ДОБРЮНОВА				
		АРХ.	ВОРОБЬЕВ				
		ПРОВЕРИЛ	ДОБРЮНОВ				
ИНВ. №						2-ЭТАЖНАЯ РЯДОВАЯ БЛОК-СЕКЦИЯ НА БКВАРТИР 1-2-3	
						ЭЛЕМЕНТ ОГРАЖДЕНИЯ ЛОДЖИИ (ВАРИАНТ I)	
						СТАДИЯ ЛИСТ ЛИСТОВ Р 27	
						ЦНИИЭП ГРАЖДАНСЕЛЬСТРОИ ФОРМАТ А3	

КОПИРОВАЛ Есеп 24061-02 29

Альбом II

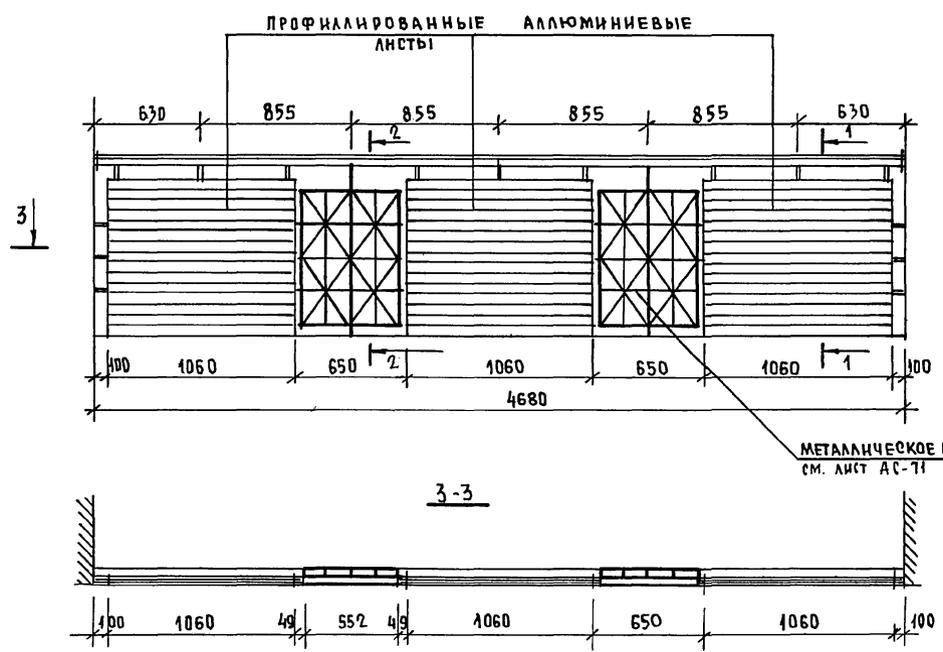

СМОТРИ ВОЗМЕСТНО С ЛИСТОМ АС-71.

ИНВ.№ ПОДПИСЬ И ДАТА ВЗЯМ. ИНВ. №
0-7055-56

				17 - 0137. 89 - АС				
Н.КОНТР. ДОБРЮНОВА НАЧ.М. РАБЫГН ВЯМ.Н.М. ЗЕМЛЯК ТАП ДОБРЮНОВА АРХ. ВОРОБЬЕВ ПРОВЕРИЛ ДОБРЮНОВА				2-этажная рядовая блок-секция на 6 квартир 1-2-3		СТАДИЯ Р	ЛИСТ 28	ЛИСТОВ
ПРИВЯЗАН: ИНВ.№				ЭЛЕМЕНТ ОГРАЖДЕНИЯ ЛОДЖИИ (ВАРИАНТ II)		ЦНИИЭП ГРАЖДАНСКОГО СТРОИТЕЛЬСТВА		

КОПИРОВАЛ 24061-02 30 ФОРМАТ А3

АЛБОМ II


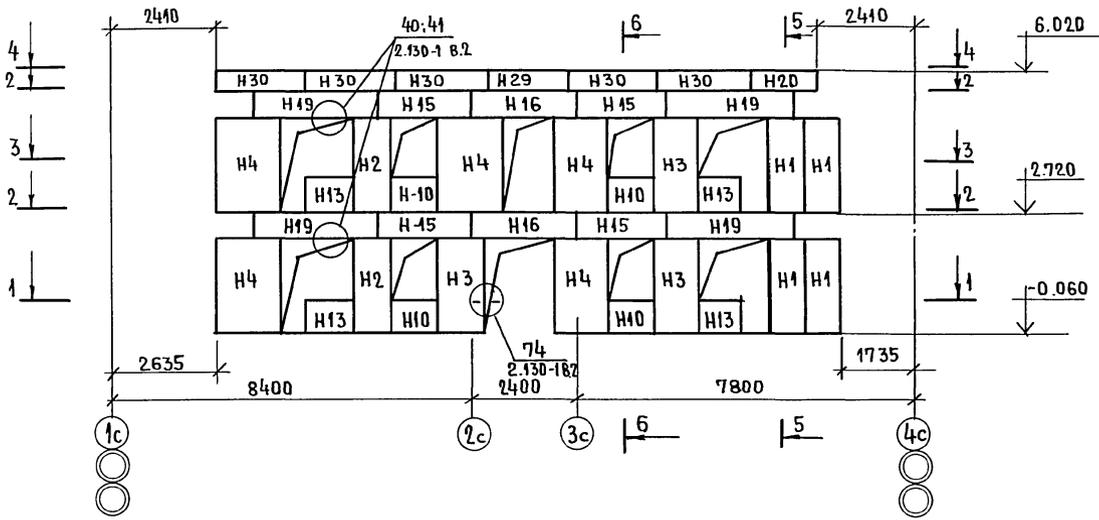


СХЕМА РАСПОЛОЖЕНИЯ ПОДКОННЫХ БЛОКОВ /СМ. ВАРИАНТ ФАСАДА N1/

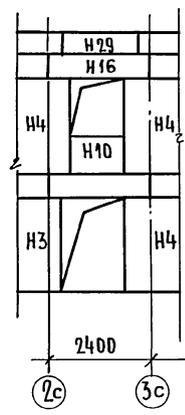


ИНВ.НОМ. ПОДПИСЬ И ДАТА ВЗАМ.ИНВЕН
 2-7855-57

ПРИВЯЗАН:

ИНВ. №

17 - 0137. 80 - АС			
НОРМ.КОНТ. ДОБРЮБОВА	НАЧ.М. РАДЫГИН	2-ЭТАЖНАЯ РЯДОВАЯ БЛОК-СЕКЦИЯ НА 6 КВАРТИР 1-2-3 СХЕМА РАСПОЛОЖЕНИЯ ЭЛЕМЕНТОВ НАРУЖНОЙ СТЕНЫ ПО ОСИ АС.	
ЗАМ.Н.М. ЗЕМЛЯК	ИСПОЛНИТЕЛЬ ДУШКИНА		
П.А. СПЕЦ. ЗЕМЛЯК	ПРОВЕР. ДОБРЮБОВА		
СТАДИЯ	ЛИСТ		ЛИСТОВ
Р	29		
Ц Н И Э П		ГРАЖДАНСЕЛЬСТРОЙ	
КОПИРОВАЛ Еш 24061-02 31		ФОРМАТ А3	

АЛЬБОМ II

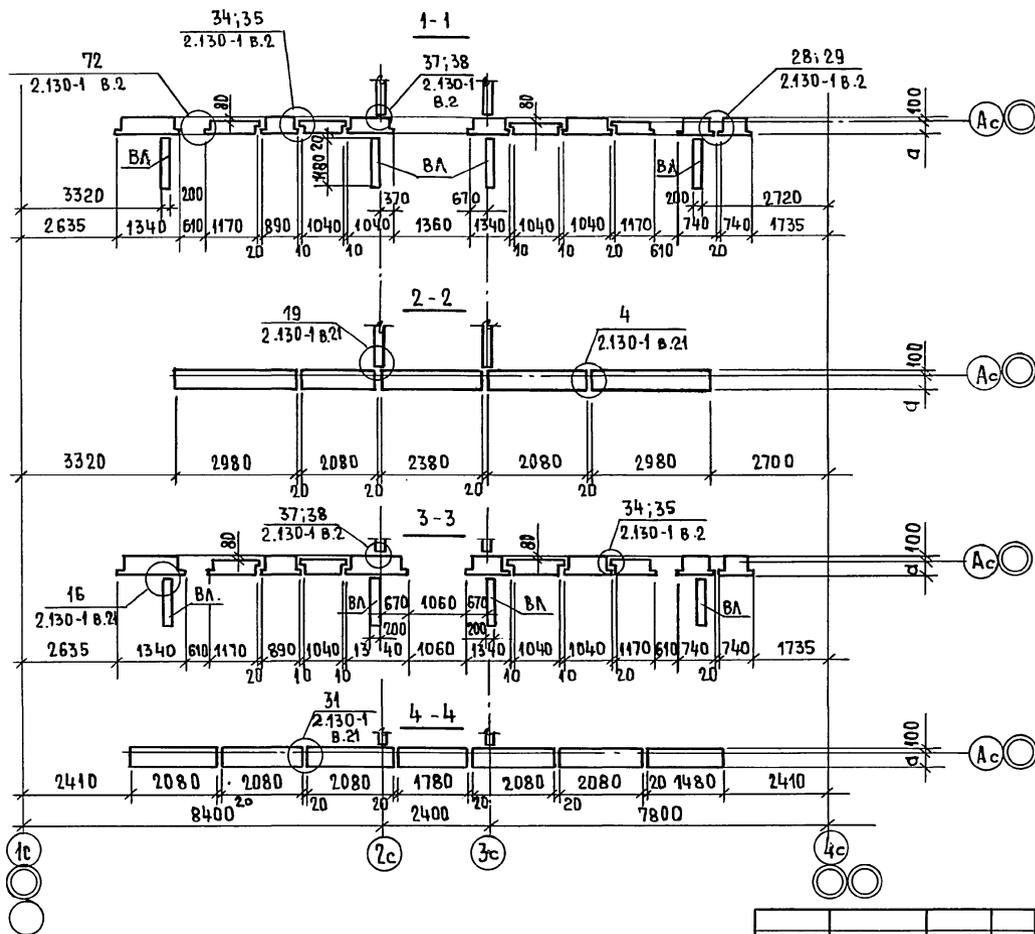


ДАННЫЙ ЛИСТ СМ. СОВМЕСТНО С ЛИСТОМ АС 29, АС 32.

ИМЯ И ПОДА. ПОДПИСЬ И ДАТА ВЗАИМ. ИНВ. № 0-3955-58

ПРИВЯЗАН:		И. КОНТР. ЗЕМЛЯК	НАЧ. М. РАДЫГИН	ЗАМ. Н.М. ЗЕМЛЯК	РА. СПЕЦ. ЗЕМЛЯК	НЕПОЛН. ДУШКИНА	ПРОВЕР. ЗЕМЛЯК	ИНВ. №		
		17-0137.89 - АС				2-ЭТАЖНАЯ РЯДОВАЯ БЛОК-СЕКЦИЯ НА БЪКВАРТИР 1-2-3.		СТАДИЯ	ЛИСТ	ЛИСТОВ
						СХЕМА РАСПОЛОЖЕНИЯ ЭЛЕМЕНТОВ НАРУЖНОЙ СТЕНЫ ПО ОСИ Ас. СЕЧЕНИЯ 1-1 и 4-4.		Р	30	
								ЦНИИЭП ПРАЖДАНСЕЛЬСТРОИ		

Альбом I

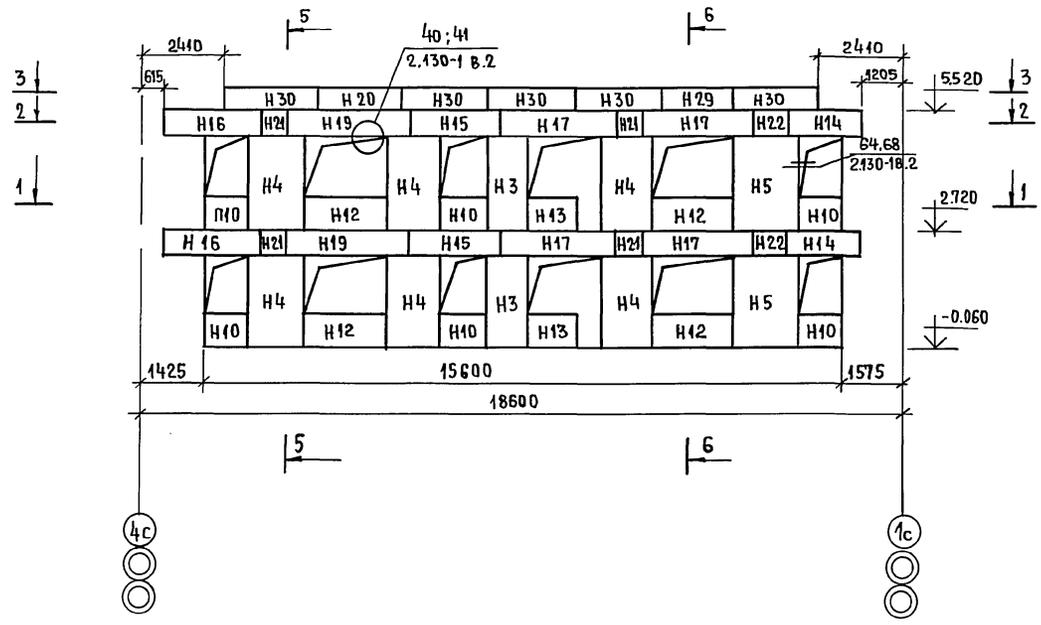


Настоящий чертёж читать совместно с чертёжом АС 32

ИВБ МП ОАЛ. ПОДПИСЬ Ч. ДАТА. ВЗАМ. ЧИВБ. ИЕ
0. 7855-57


		17 - 0137.89 - АС	
ПРИВЯЗАН:	И.КОНТР	ЗЕМЛЯК	2ЭТАЖНАЯ РЯДОВАЯ БЛОК-СЕКЦИЯ НА 6 КВАРТИР 1-2-3
	НАЧ.МАС	РАДЫГИН	
	ЗАМ.И.М	ЗЕМЛЯК	
	ГЛ.СПЕЦ.	ЗЕМЛЯК	СХЕМА РАСПОЛОЖЕНИЯ ЭЛЕМЕНТОВ НАРУЖНОЙ ОТЕНЬ ПО ОСИ ВС.
	ИСПОЛН.	ХЛОПОВА	
ИВБ. №	ПРОВЕРИЛ	ЗЕМЛЯК	ЦНИИЭП ГРАЖДАНСКОЙ СТРОИТЕЛЬСТВА

КОПИРОВАЛ СМ 24061-02 33 ФОРМАТ А3


СЕЧЕНИЕ 1-1

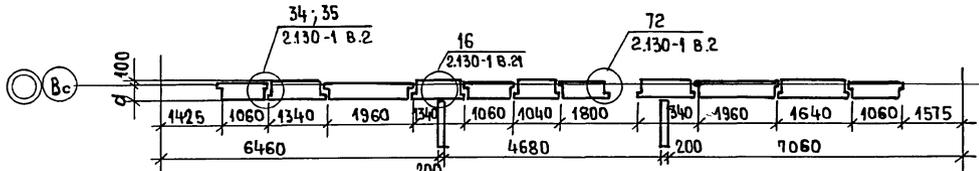


СЕЧЕНИЕ 2-2

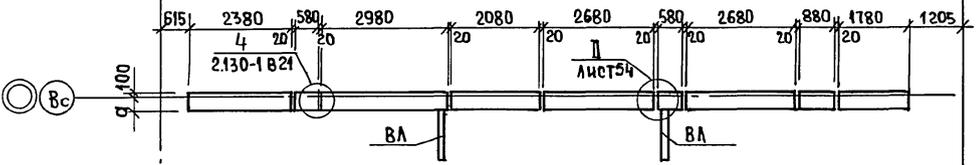


СЕЧЕНИЕ 3-3

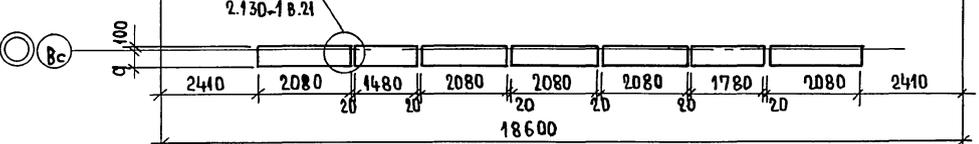

СЕЧЕНИЕ 5-5

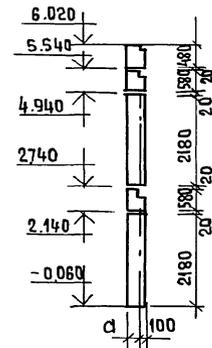

СЕЧЕНИЕ 6-6

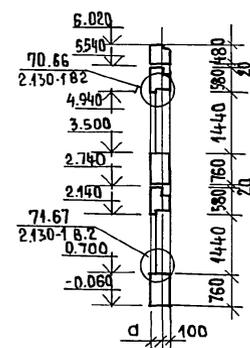

АЛБГОМ II

НАСТОЯЩИЙ ЛИСТ СМОТРЕТЬ СОВМЕСТНО С ЛИСТОМ А031.






ИНВЕРСИАЛ. ПОДАТЬ И ДАТА. ВЗАМ. ИНВ. № 0-7895-60

17 - 0137.89 - АС

ПРИВЯЗАН:		И.КОНТР	ЗЕМЛЯК	2 ЭТАЖНАЯ РЯДОВАЯ БЛОК-СЕКЦИЯ НА 6 КВАРТИР 1-2-3 СХЕМА РАСПОЛОЖЕНИЯ ЭЛЕМЕНТОВ НАРУЖНОЙ СТЕНЫ ПО ОСИ ВС СЕЧЕНИЯ 1-1 ÷ 3-3, 5-5, 6-6.	СТАЦИЯ	ЛИСТ	ЛИСТОВ
		НАЧ.МАСТ	РАДЫГИН		Р	32	
		ЗАМ.И.М.	ЗЕМЛЯК		Ц И И Э П П РА Ж Д А Н С Е Л Ъ С Т Р О И		
		ГЛ. СПЕЦ.	ЗЕМЛЯК				
		ИСПОЛН	ХЛОПОВА				
ИНВ.№		ПРОВЕРИЛ	ЗЕМЛЯК				

КОПИРОВАЛ ЕМУ 24061-02 34 ФОРМАТ А3

АЛЬБОМ II

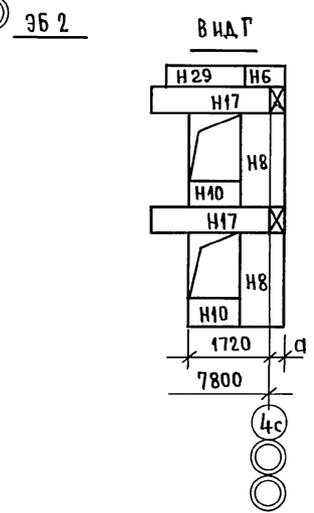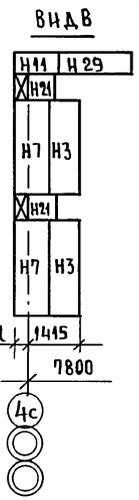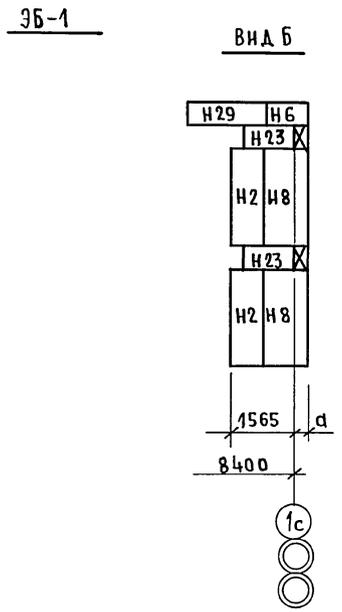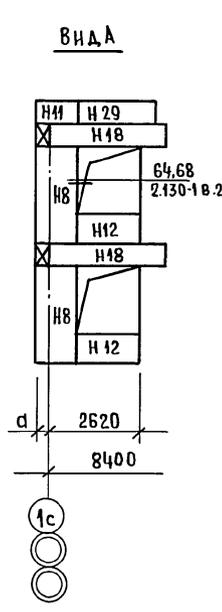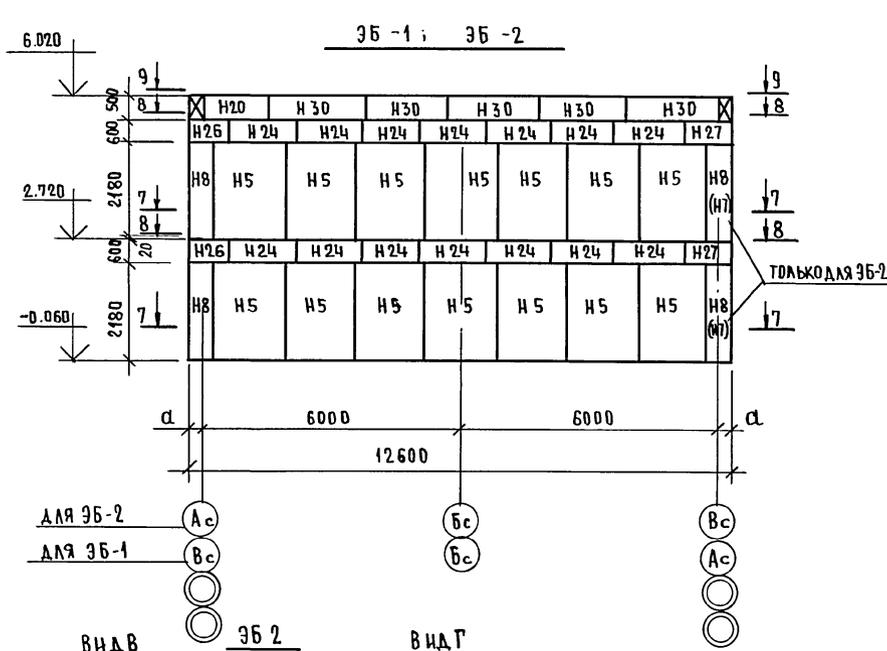

Данный лист смотреть совместно с листом АС34.



ЦЕНТ. УЧРЕЖД. ПОДПИШЬ И ДАТЬ ВЗНАК. ИМЕНЕ № 2. 7675-61

ПРИВЯЗАН:		И.КОНТР. ЗЕМЛЯК	2 ^х -ЭТАЖНАЯ РЯДОВАЯ БЛОК-СЕКЦИЯ НА 6 КВАРТИР 1-2-3 ЭЛЕМЕНТЫ БЛОКИРОВКИ 3Б-1; 3Б-2 СХЕМА РАСПОЛОЖЕНИЯ БЛОКОВ НАРУЖНЫХ СТЕН.	СТАЯ	ЛИСТ	ЛИСТОВ
		НАЧ. М. РАДЫГИН		Р	35	
		ЗАМ. И. М. ЗЕМЛЯК		ЦНИИЭП ГРАЖДАНСЕЛЬСТРОИ		
		ГЛ. СПЕЦ. ЗЕМЛЯК				
		ИСПОЛН. ДУШКИНА				
И.И.В. №		ПРОВЕР. ХЛОПОВА	КОПИРОВАЛ <i>Сул</i> 24061-02 35			

17 - 0137. 89 - АС

ФОРМАТ А3

А Б 5 0 М I

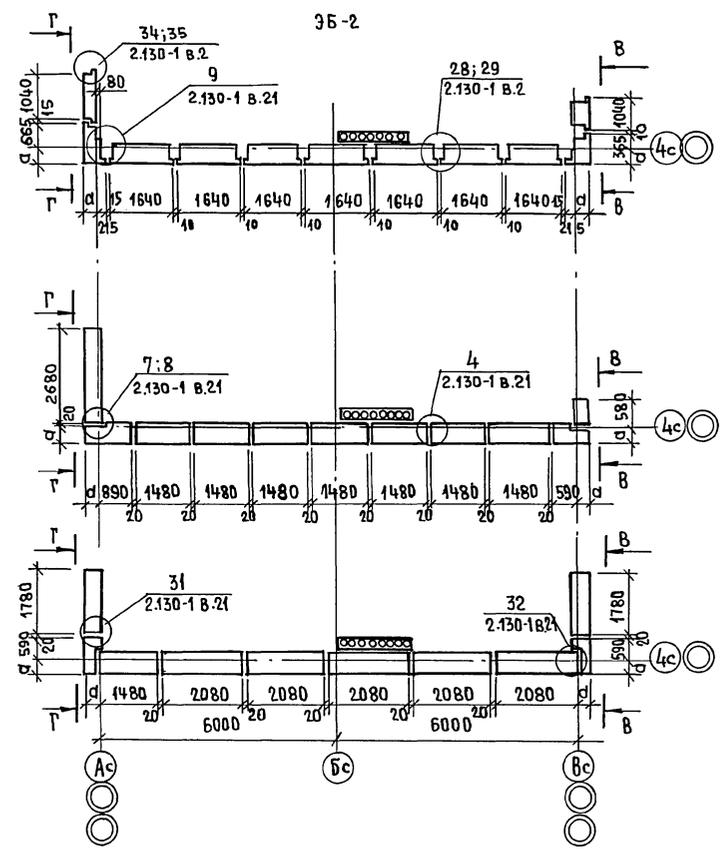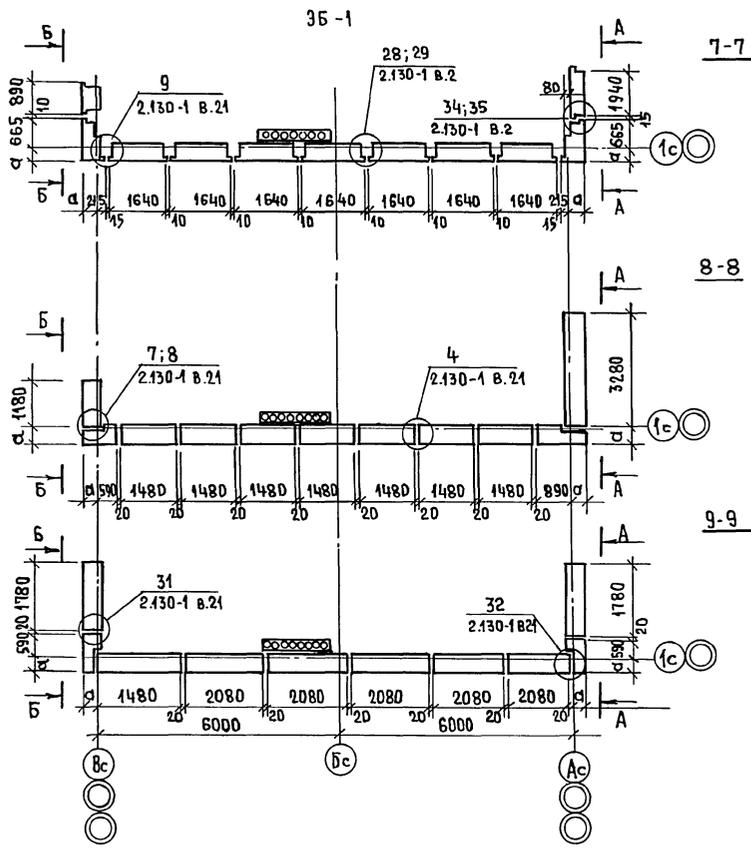

РАЗМЕР „а“ СМ. ЛИСТ АБ-5

ИНВ. МЕТОД. ПОДПИСЬ И ДАТА ВЗАИМ. №
Л-3855-62

ПРИВЯЗАН:		Н. КОНТР. ЗЕМЛЯК	2х-этажная рядовая блок-секция на 6 квартир 1-2-3	СТАДИЯ Лист Листов	
		НАЧ. М. РАДЫГИН		Р	34
		ЗАМ. И. М. ЗЕМЛЯК		ЦНИИЭП	
		ГЛАВ. СПЕЦ. ЗЕМЛЯК	ГРАЖДАН СЕЛЬСТРОИ		
		ИСПОЛН. ДОШКИ НА ПРОВЕРИИ ХЛОПОВА	ЭЛЕМЕНТЫ БЛОКОВОЙ 35-1; 35-2 СХЕМА РАСПОЛОЖЕНИЯ БЛОКОВ НАРУЖНЫХ СТЕН. СЕЧЕНИЕ 7-7; 8-8; 9-9		





КОПИРОВАНО 24061-02 36 ФОРМАТ А3

17-0137.89 - АС

3Б-3

3Б-4

Альбом II

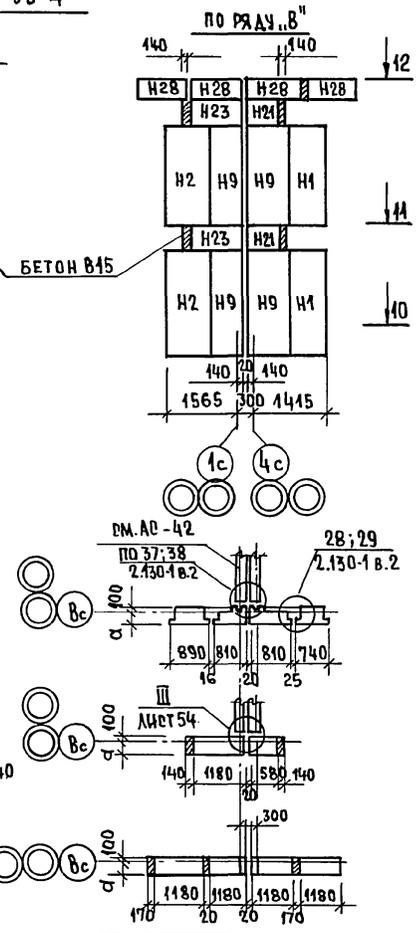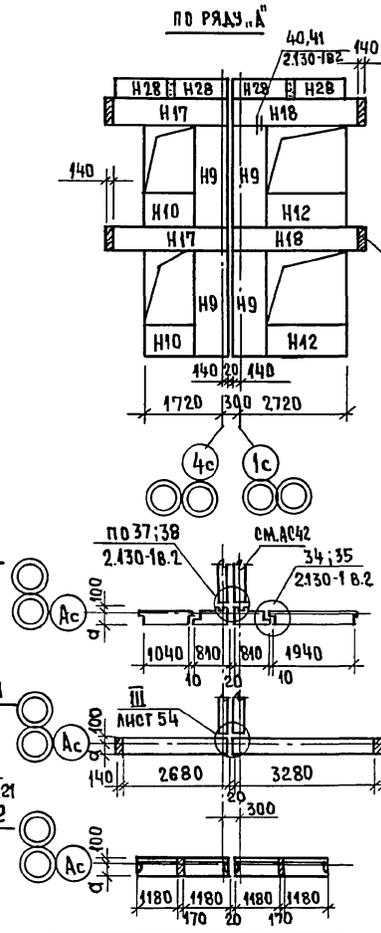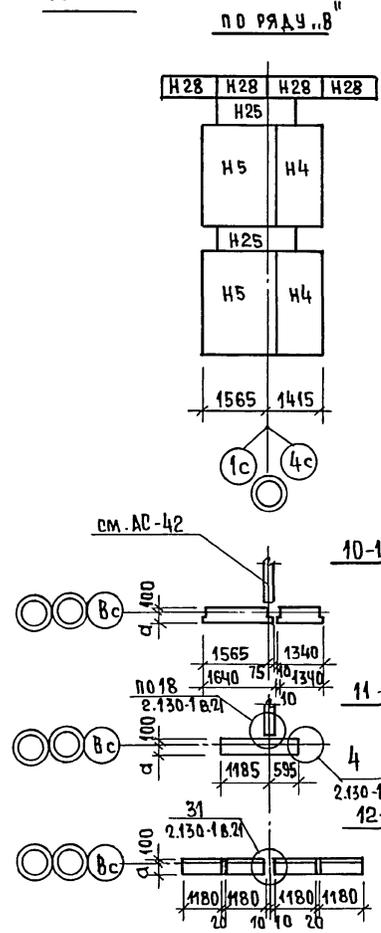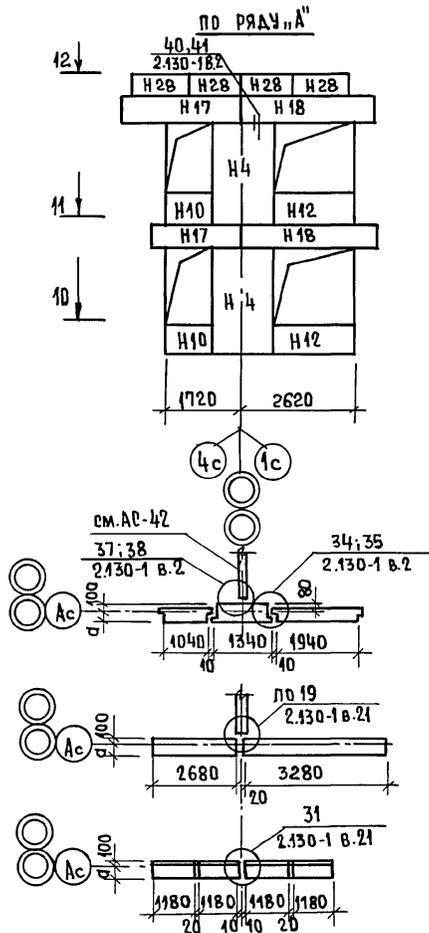

ДАННЫЙ ЛИСТ СМОТРЕТЬ СОВМЕСТНО С ЛИСТОМ АС42.
РАЗМЕР "А" СМ. ЛИСТ АС-5

ПРЧВЯЗАИ:				Н. КОНТР.	ЗЕМЛЯК	2-ЭТАЖНАЯ РЯДОВАЯ БЛОК-СТАНЦИЯ -СЕКЦИЯ НА 6 КВАДРАТ МЕТРОВ	17-0137.89 - АС	
				НАЧ. МАС.	РАДЫГИН		Р	35
				ЗАМ. Н. М.	ЗЕМЛЯК			
				РА. СПЕЦ.	ЗЕМЛЯК			
ИНВ. №				МОПОЛ.	ДУШКИНА	ЭЛЕМЕНТЫ БЛОКИРОВКИ 3Б-3; 3Б-4 СХЕМЫ РАСПОЛОЖЕНИЯ БЛОКОВ НА РУЖНЫХ СТЕН.	ЦНИИЭП ГРАЖДАНСЕЛЬСТРОИ	
				ПРОВЕР.	ХЛОПОВА			

КОПИРОВАЛ *Евг* 24061-02 37 ФОРМАТ А3

ИНВ. НЕПОЛН. ПОДПИСЬ И ДАТА ВЗАМ. ИНВ. №
2-10955-67

МАРКА ПОЗ.	ОБОЗНАЧЕНИЕ	НАИМЕНОВАНИЕ	КОЛ. НА ЭТАЖ			МАССА ЕД. КР.	ПРИМЕЧАНИЕ
			1	2	Всего		
		БЛОКИ НАРУЖНЫХ СТЕН					
		НЕИЗМЕНЯЕМАЯ ЧАСТЬ					
Н1	1.133.1-7.1-1-01.000	1БН7.22.40-75п	2	2	4	820	
Н2		1БН8.22.40-75п	1	1	2	990	
Н3		1БН10.22.40-75п	3	2	5	1200	
Н4		1БН13.22.40-75п	5	6	11	1530	
Н5		1БН16.22.40-75п	1	1	2	1920	
Н10	1.133.1-7.1-1-07000	2БН12.8.40-75п	5	5	10	440	
Н12		2БН21.8.40-75п	2	2	4	800	
Н13	1.133.1-7.1-1-08.000	2БН13.8.40-75п	3	3	6	380	
Н14	1.133.1-7.1-1-09.000	3БН18.6.40-75п-3	1	1	2	420	
Н15		3БН21.6.40-75п-3	3	3	6	490	
Н16		3БН24.6.40-75п-3	2	2	4	570	
Н17		3БН27.6.40-75п-3	2	2	4	640	
Н19		3БН36.6.40-75п-3	3	3	6	860	
Н20	1.133.1-7.1-1-20.000	6БН15.5.40-75п	—	2	2	300	
Н21	1.133.1-7.1-1-11.000	4БН6.6.40-75п	1	1	4	140	
Н22		4БН9.6.40-75п	1	1	2	210	
Н29	1.133.1-7.1-1-20.000	6БН18.5.40-75п	—	2	2	370	
Н30		6БН21.5.40-75п	—	10	10	440	
		ЭЛЕМЕНТ БЛОКНРОВКИ ЭБ-1					
Н2	1.133.1-7.1-1-01.000	1БН8.22.40-75п	1	1	2	990	
Н5	"	1БН16.22.40-75п	7	7	14	1920	
Н8	1.133.1-7.1-1-04.000	1БНУ10.22.40-75п	2	2	4	1290	
Н12	1.133.1-7.1-1-07.000	2БН21.8.40-75п	1	1	2	800	
Н18	1.133.1-7.1-1-09.000	3БН33.6.40-75п-3	1	1	2	790	
Н23	1.133.1-7.1-1-11.000	4БН12.6.40-75п	1	1	2	300	
Н24	"	4БН15.6.40-75п	7	7	14	370	
Н26	1.133.1-7.1-1-16.000	4БНУ9.6.40-75п-1	1	1	2	200	
Н27	1.133.1-7.1-1-17.000	4БНУ12.6.40-75п-2	1	1	2	200	
Н29	1.133.1-7.1-1-20.000	6БН18.5.40-75п	—	2	2	370	
Н20	"	6БН15.5.40-75п	—	1	1	300	
Н30	"	6БН21.5.40-75п	—	5	5	440	
Н6	1.133.1-7.1-1-21.000	6БНУ9.5.40-75п-1	—	1	1	160	
Н11	"	6БНУ9.5.40-75п-2	—	1	1	160	

24067-02 38

17-0137.89 - АД

ПРИВЯЗАН:	НОРМ.К. ЗЕМЛЯК	<i>Ван</i>	2ЭТАЖНАЯ РЯДОВАЯ БЛОК-СЕКЦИЯ НА БКВАРТИР 1-2-3	СТАДНЯ	ЛНЕТ	ЛИСТОВ
	НАЧ.М. РАДЫГИН	<i>Ван</i>		Р	36	
	ВЗАМ.ИМ. ЗЕМЛЯК	<i>Ван</i>	СПЕЦИФИКАЦИЯ КОХЕМАМ РАСПОЛОЖЕНИЯ ЭЛЕМЕНТОВ НАРУЖНЫХ СТЕН δ=400ММ. НАЧАЛО	ЦНИИЭП ГРАЖДАНСЕЛЬСТРОИ		
	ГЛ. СПЕЦ. ЗЕМЛЯК	<i>Ван</i>				
	ИСПОЛН. ХЛОПОВА	<i>Ван</i>				
ИМ. В. Н. №	ПРОВЕР. ЗЕМЛЯК	<i>Ван</i>				

КОПИРОВАЛ *Ван* ФОРМАТ А3

МАРКА, ПОЗ.	ОБОЗНАЧЕНИЕ	НАИМЕНОВАНИЕ	КОЛ. НА ЭТАЖ			МАССА, ЕА; КГ	ПРИМЕЧАНИЕ
			1	2	ВСЕГО		
		<u>ЭЛЕМЕНТ БЛОКИРОВКИ 354</u>					
H1	1.1331-7.1-1-01.000	16Н7.22.40-75п	1	1	2	820	
H2	"	16Н8.22.40-75п	1	1	2	990	
H9	1.1331-7.1-1-06.000	16Н8.22.40-75п	4	4	8	1030	
H10	1.1331-7.1-1-07.000	26Н12.8.40-75п	1	1	2	440	
H12	"	26Н21.8.40-75п	1	1	2	800	
H17	1.1331-7.1-1-09.000	36Н27.6.40-75п-3	1	1	2	640	
H18	"	36Н33.6.40-75п-3	1	1	2	790	
H21	1.1331-7.1-1-11.000	46Н6.6.40-75п	1	1	2	140	
H23	"	46Н12.6.40-75п	1	1	2	300	
H28	1.1331-7.1-1-20.000	66Н12.540-75	—	8	8	270	
		<u>ЭЛЕМЕНТ БЛОКИРОВКИ 352</u>					
H3	1.1331-7.1-1-01.000	16Н10.22.40-75п	1	1	2	1200	
H5	"	16Н16.22.40-75п	7	7	14	1920	
H7	1.1331-21-1-04.000	16НУ7.22.40-75п	1	1	2	910	
H8	"	16НУ10.22.40-75п	1	1	2	1290	
H10	1.1331-7.1-1-07.000	26Н12.8.40-75п	1	1	2	440	
H17	1.1331-7.1-1-09.000	36Н27.6.40-75п-3	1	1	2	640	
H21	1.1331-7.1-1-11.000	46Н6.6.40-75п	1	1	2	140	
H24	"	46Н15.6.40-75п	7	7	14	370	
H26	1.1331-7.1-1-16.000	46НУ96.40-75п-1	1	1	2	200	
H27	1.1331-7.1-1-17.000	46НУ12.6.40-75п-2	1	1	2	290	
H29	1.1331-7.1-1-20.000	66Н18.5.40-75п	—	2	2	970	
H20	"	66Н15.5.40-75п	—	1	1	300	
H30	"	66Н21.5.40-75п	—	5	5	440	
H6	1.1331-7.1-1-21.000	66НУ9.5.40-75п-1	—	1	1	160	
H4	1.1331-7.1-1-22.000	66НУ9.5.40-75п-2	—	1	1	160	
		<u>ЭЛЕМЕНТ БЛОКИРОВКИ 353</u>					
H4	1.1331-7.1-1-01.000	16Н13.22.40-75п	2	2	4	1530	
H5	"	16Н16.22.40-75п	1	1	2	1920	
H10	1.1331-7.1-1-07.000	26Н12.8.40-75п	1	1	2	440	
H12	"	26Н21.8.40-75п	1	1	2	800	
H17	1.1331-7.1-1-09.000	36Н27.6.40-75п	1	1	2	640	
H18	"	36Н33.6.40-75п	1	1	2	790	
H25	1.1331-7.1-1-11.000	46Н18.6.40-75п	1	1	2	450	
H28	1.1331-7.1-1-20.000	66Н12.5.40-75п	—	8	8	230	

2406г-02 39

17-0137.89-АС

ПРИВЯЗАН:		НОРМ. КОД	ЗЕМЛЯК	РАДЫРН	ЗАМ. ИМ	ЗЕМЛЯК	М. ПЕШ.	ИСПОЛН.	ПРОВЕР.	ЗЕМЛЯК	2* ЭТАЖНАЯ РЯДОВАЯ БЛОК-СЕКЦИЯ НА 6 КВАРТИР 1-2-3	СТАДИЯ	ЛИСТ	ЛИСТОВ
												Р	37	
ИНВ. №											СПЕЦИФИКАЦИЯ К СХЕМАМ РАСПОЛОЖЕНИЯ ЭЛЕМЕНТОВ НАРУЖНЫХ КИСТЕН Ø=400мм.	ЦНИИЭП ГРАЖДАНСЕЛЬСТРОИ		
												ФОРМАТ А3		

КОПИРОВАЛ

МАРКА ПОЗ.	ОБОЗНАЧЕНИЕ	НАИМЕНОВАНИЕ	КОЛ-ВО НА ЭТАЖ			МАССА ЕД. КГ	ПРИМЕЧАНИЕ
			1	2	ВСЕГО		
		НЕИЗМЕНЯЕМАЯ ЧАСТЬ:					
H1	1.133.1-7.2-1-01.000	16H7.22.50-75п	2	2	4	900	
H2	"	16H8.22.50-75п	1	1	2	1120	
H3	"	16H10.22.50-75п	3	2	5	1340	
H4	"	16H13.22.50-75п	5	6	11	1740	
H5	"	16H16.22.50-75п	1	1	2	2170	
H10	1.133.1-4.2-1-07.000	25H12.8.50-75п	5	5	10	520	
H12	"	25H21.8.50-75п	2	2	4	0950	
H13	1.133.1-7.2-1-08.000	25H13.8.50-75п	3	3	6	1245	
H14	1.133.1-7.2-1-09.000	36H18.6.50-75п-3	1	1	2	580	
H15	"	36H21.6.50-75п-3	3	3	6	680	
H16	"	36H24.6.50-75п-3	2	2	4	790	
H17	"	36H27.6.50-75п-3	2	2	4	880	
H19	"	36H36.6.50-75п-3	3	3	6	1180	
H20	1.133.1-7.2-1-20.000	66H15.5.50-75п	-	2	2	480	
H21	1.133.1-7.2-1-11.000	46H6.650-75п	2	2	4	170	
H22	"	46H9.6.50-75п	1	1	2	270	
H29	1.133.1-7.2-1-20.000	66H18.5.50-75п	-	2	2	580	
H30	"	66H21.5.50-75п	-	10	10	680	
		ЭЛЕМЕНТ БЛОКИРОВКИ ЭБ1					
H2	1.133.1-7.2-1-01.000	16H8.22.50-75п	1	1	2	1120	
H5	"	16H16.22.50-75п	7	7	14	2170	
H8	1.133.1-7.2-1-04.000	16H410.22.50-75п	2	2	4	1420	
H12	1.133.1-7.2-1-07.000	25H21.8.50-75п	1	1	2	950	
H18	1.133.1-7.2-1-09.000	36H33.6.50-75п-3	1	1	2	1180	
H23	1.133.1-7.2-1-14.000	46H12.6.50-75п	1	1	2	370	
H24	"	46H15.6.50-75п	7	7	14	480	
H26	1.133.1-7.2-1-16.000	46H410.6.50-75п-1	1	1	2	280	
H27	1.133.1-7.2-1-17.000	46H410.6.50-75п-2	1	1	2	280	
H29	1.133.1-7.2-1-20.000	66H18.5.50-75п	-	2	2	580	
H20	"	66H15.5.50-75п	-	1	1	480	
H30	"	66H21.5.50-75п	-	5	5	680	
H6	1.133.1-7.2-1-21.000	66H410.5.50-75п-1	-	1	1	230	
H11	"	66H410.5.50-75п-2	-	1	1	160	
		ЭЛЕМЕНТ БЛОКИРОВКИ ЭБ2					
H3	1.133.1-7.2-1-01.000	16H10.22.50-75п	1	1	2	1340	
H5	"	16H16.22.50-75п	7	7	14	2170	
H7	1.133.1-7.2-1-04.000	16H47.22.50-75п	1	1	2	1030	
H8	"	16H410.22.50	1	1	2	1420	

24061-02
40

17-0137.80 - А0

ПРИВЯЗАН:

ИНВ. №	
--------	--

НОРМ. К.	ЗЕМЛЯК	<i>Лев</i>
НАЧ. М.	РАДЫНИН	<i>Лев</i>
ЗАМ. И. М.	ЗЕМЛЯК	<i>Лев</i>
ГЛА. СПЕЦ.	ЗЕМЛЯК	<i>Лев</i>
ИСПОЛНИТЕЛЬ	ХЛОПОВА	<i>Лев</i>
ПРОВЕР.	ЗЕМЛЯК	<i>Лев</i>

2х-ЭТАЖНАЯ РЯДОВАЯ БЛОК-СЕКЦИЯ НА БКВАРТИР 1-2-3
 СПЕЦИФИКАЦИЯ К СХЕМАМ РАСПОЛОЖЕНИЯ ЭЛЕМЕНТОВ НАРУЖНЫХ СТЕН Ø=500мм. НАЧАЛО.

СТАНДАРТ	ЛИСТ	ЛИСТОВ
Р	38	

ЦНИИЭП
 ГРЖДАНСЕЛЬСТРОИ
 ФОРМАТ А3

КОПИРОВАЛ *Лев*

ИНВ. № ПОДА	ПОДПИСЬ И ДАТА	ВЗАМ. ИНВ. №
2-7855-67		


Альбом II

МАРКА, ПОЗ.	ОБОЗНАЧЕНИЕ	НАИМЕНОВАНИЕ	КОЛ. НА ЭТАЖ			МАССА ЕД. КТ	ПРИМЕЧАНИЕ
			1	2	ВСЕГО		
H10	4.133.1-7.2-1-07.000	2БН12.8.50-75п	1	1	2	520	
H17	4.133.1-7.2-1-09.000	3БН27.6.50-75 п-3	1	1	2	880	
H21	4.133.1-7.2-1-11.000	4БН6.6.50-75п	1	1	2	170	
H24	"	4БН13.6.50-75п	7	7	14	480	
H26	4.133.1-7.2-1-16.000	4БНУ10.6.50-75п-1	1	1	2	280	
H27	4.133.1-7.2-1-17.000	4БНУ13.6.50-75 п-2	1	1	2	380	
H29	4.133.1-7.2-1-20.000	6БН18.5.50-75п	—	2	2	580	
H20	"	6БН15.5.50-75п	—	1	1	480	
H30		6БН21.5.50-75п	—	5	5	680	
H6	4.133.1-7.2-1-21.000	6БНУ10.5.50-75п-1	—	1	1	230	
H4	4.133.1-7.2-1-22.000	6БНУ10.5.50-75п-2	—	1	1	230	
		<u>ЭЛЕМЕНТ БЛОКИРОВКИ 3Б3</u>					
H4	4.133.1-7.2-1-01.000	1БН13.22.50-75п	2	2	4	1740	
H5	"	1БН16.22.50-75п	1	1	2	2170	
H10	4.133.1-7.2-1-07.000	2БН12.8.50-75п	1	1	2	520	
H12	"	2БН21.8.50-75п	1	1	2	950	
H17	4.133.1-7.2-1-09.000	3БН27.6.50-75п-3	1	1	2	880	
H18	"	3БН33.6.50-75п-3	1	1	2	1180	
H25	4.133.1-7.2-1-11.000	4БН18.6.50-75п	1	1	2	580	
H28	4.133.1-7.2-1-20.000	6БН12.5.50-75п	—	8	8	320	
		<u>ЭЛЕМЕНТ БЛОКИРОВКИ 3Б4</u>					
H1	4.133.1-7.2-1-01.000	1БН7.22.50-75п	1	1	2	900	
H2	"	1БН8.22.50-75п	1	1	2	1120	
H9	4.133.1-7.2-1-06.000	1БН18.22.50-75п	4	4	8	4030	
H10	4.133.1-7.2-1-07.000	2БН12.8.50-75п	1	1	2	520	
H12	"	2БН21.8.50-75п	1	1	2	950	
H17	4.133.1-7.2-1-09.000	3БН27.6.50-75п-3	1	1	2	880	
H18	"	3БН33.6.50-75п-3	1	1	2	1180	
H21	4.133.1-7.2-1-11.000	4БН6.6.50-75п	1	1	2	170	
H23	"	4БН12.6.50-75п	1	1	2	370	
H28	4.133.1-7.2-1-20.000	6БН12.5.50-75	—	8	8	320	


21061-02 14

				17-0137.89 - АС					
ПРИВЯЗАН:				И.КОНТР. ЗЕМЛЯК <i>Зем</i>	2 ^я ЭТАЖНАЯ РЯДОВАЯ БЛОК-СЕКЦИЯ НА БКВАРТИР 1-2-3		СТРАНИЦ	ЛИСТ	ЛИСТОВ
				НАЧ.М. РАДЫГИН <i>Рад</i>			Р	39	
				ЗАМ.Н.М. ЗЕМЛЯК <i>Зем</i>			Ц.И.И.ЭП ГРАЖДАНСЕЛЬСТРОИ		
				РАСПЕЦ. ЗЕМЛЯК <i>Зем</i>					
				ИСПОЛН. ХЛОПОВА <i>Хло</i>	СПЕЦИФИКАЦИЯ К СХЕМАМ РАСПОЛОЖЕНИЯ ЭЛЕМЕНТОВ НАРУЖНЫХ СТЕН Ø=500ММ. В КОНЧАНИЕ				
				ПРОВЕР. ЗЕМЛЯК <i>Зем</i>					
ИНВ. №									


РАЗРЕЗ 1-1

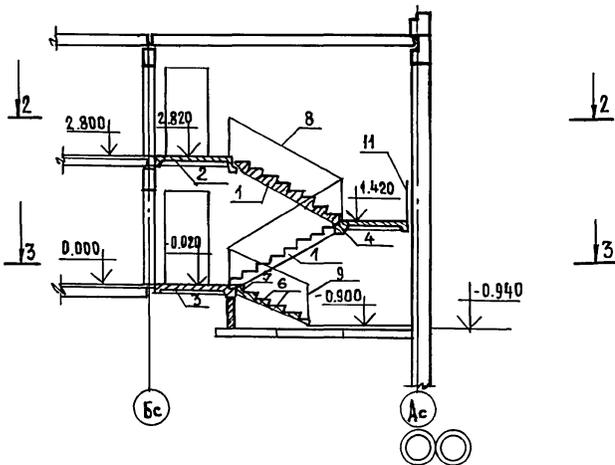

РАЗРЕЗ 2-2

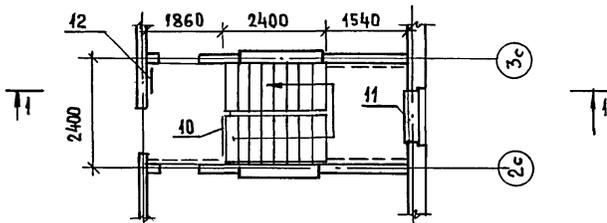

РАЗРЕЗ 3-3

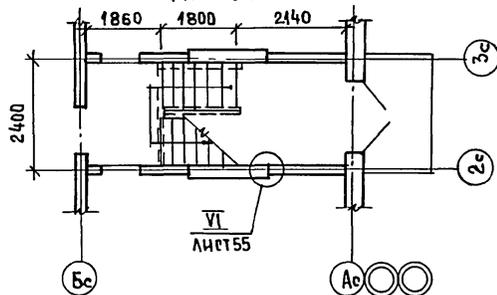

СПЕЦИФИКАЦИЯ К СХЕМЕ РАСПОЛОЖЕНИЯ ЭЛЕМЕНТОВ ЛЕСТНИЦЫ

МАРКА ПОЗ.	ОБОЗНАЧЕНИЕ	НАИМЕНОВАНИЕ	КОЛ	МАССА ЕД КГС	ПРИМЕЧАНИЕ
1	1.151.1 - 6 В.1	МАРШ ЛЕСТНИЧНЫЙ 1 М Л 27.11 - 14-4	2	1330	
		<u>ПЛОЩАДКА ЛЕСТНИЧНАЯ</u>			
2	1.152.1 - 8 В.3	2ЛП 22.18 _в -4	1	1320	
3	"	2ЛП 22.18 -4	1	1300	
4	"	2ЛП 22.15-4	1	1130	
		<u>СТУПЕНЬ</u>			
5	ГОСТ 8717-84	ВЕРХНЯЯ ЛОИИ-1	1	87	
6		ЛОИИ-1	5	111	
		<u>МЕТАЛ. ОГРАЖДЕНИЕ ЛЕСТНИЦ</u>			
	1.256.2-2 В.1				
8	"	МД 24.14-24 12Р	2	46.91	
9	"	МВ 15.9 -16.9Р	1	22.20	
		<u>ОГРАЖДЕНИЕ ВЕРХНЕЙ ПЛОЩ</u>			
10	"	ПД -12.12Р	1	10.31	
		<u>ОГРАЖДЕНИЕ ОКОН</u>			
11	"	ОК -23.9 Р	1	10.41	
		<u>СТРЕМЯНКА НА ЧЕРАК</u>			
12	1.450.3-3 В.02 Ч.1,2	СТ-28	1	54.3	

ИНВ.№ ПОДА. ПОДПИСЬ И ДАТА ВЗЛАН. ИИВ. № 2-1855-68

ПРИВЯЗАН:

И. КОНТР	ЗЕМЛЯК	<i>[Signature]</i>
НАЧ. МАСТ	РАДЫГИН	<i>[Signature]</i>
ЗАМ. НАЧ.	ЗЕМЛЯК	<i>[Signature]</i>
ГЛ. СПЕЦ.	ЗЕМЛЯК	<i>[Signature]</i>
ИСПОМ.	ХЛОПОВА	<i>[Signature]</i>
ПРОВЕРИЛ	ЗЕМЛЯК	<i>[Signature]</i>





2-ЭТАЖНАЯ РЯДОВАЯ БЛОК-СЕКЦИЯ НА БКВАРТИР

Лестница. РАЗРЕЗЫ.

СТАДИЯ	ЛИСТ	ЛИСТОВ
Р	40	
ЦНИИЭП ГРАЖДАНСКОГО СТРОИТЕЛЬСТВА		

КОПИРОВАЛ *[Signature]* 24061-02 42 ФОРМАТ А3

АЛБГОМ II

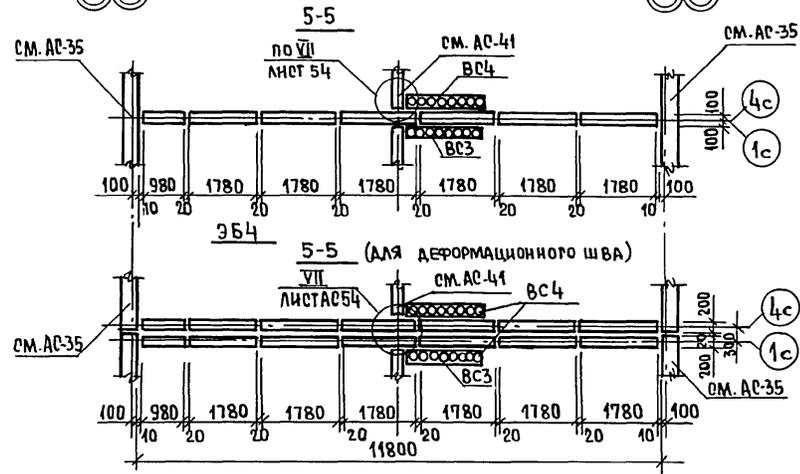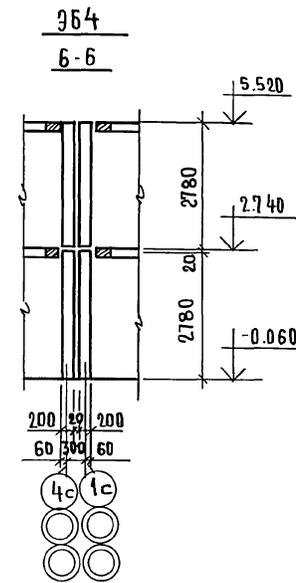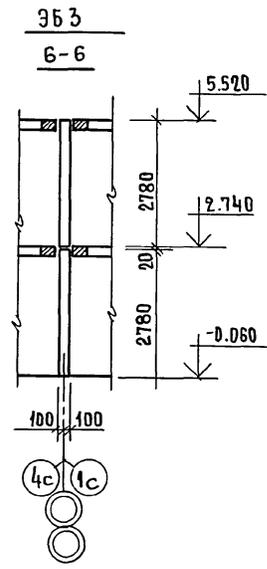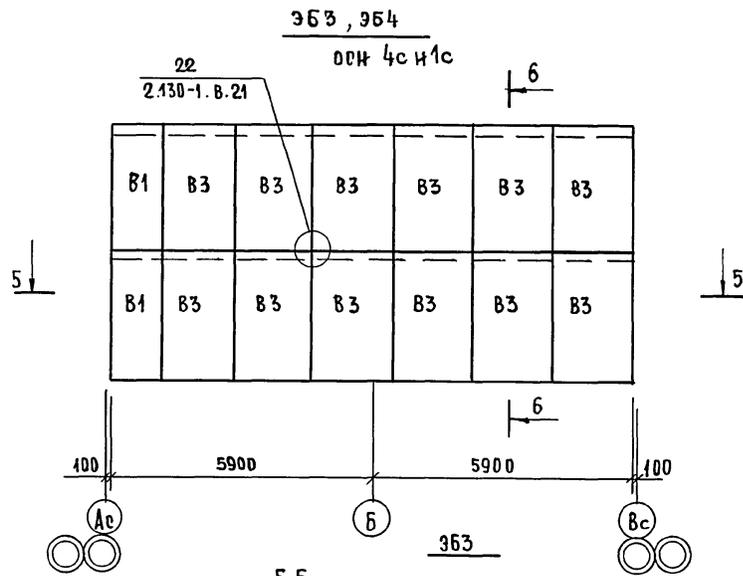

17-0137.89 - АС

ПРИВЯЗАН:

ИНВ.№	НАЧ.М.	ЗАМ.Н.М.	ГЛ.СПЕЦ.	ИСПОЛН.	ПРОВЕР.

Н. КОНТР.	ЗЕМЛЯК	<i>[Signature]</i>
НАЧ.М.	РАДЫГИН	<i>[Signature]</i>
ЗАМ.Н.М.	ЗЕМЛЯК	<i>[Signature]</i>
ГЛ.СПЕЦ.	ЗЕМЛЯК	<i>[Signature]</i>
ИСПОЛН.	ДУШКИНА	<i>[Signature]</i>
ПРОВЕР.	ЗЕМЛЯК	<i>[Signature]</i>

2х-этажная рядовая блок-секция на 6 квартир 1-2-3
СХЕМЫ РАСПОЛОЖЕНИЯ ЭЛЕМЕНТОВ ВНУТРЕННИХ СТЕН ПО ОСЯМ 1с4с

СТАДИЯ	ЛИСТ	ЛИСТОВ
Р	42	
ЦНИИЭП ГРАЖДАНСКОЙ СТРОИТЕЛЬНОСТИ		

КОПИРОВАЛ Ег 24061-02 44


ФОРМАТ А3

ИНВ.№ ПОДАРОК И АЛГА ВЗРАШНВ.№ 0-3655-70

Альбом II


ВС3, ВС4

ВС5

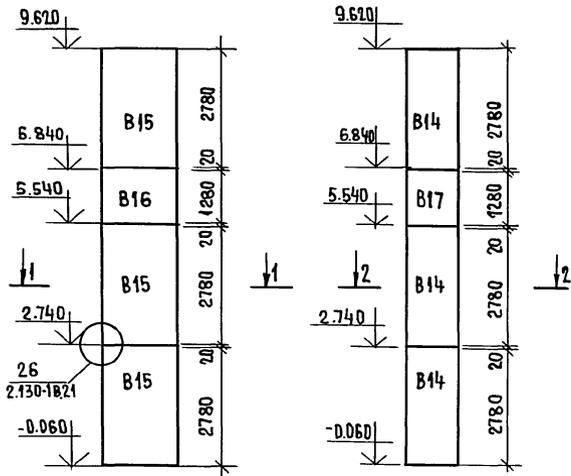

РАЗРЕЗ 1-1

РАЗРЕЗ 2-2

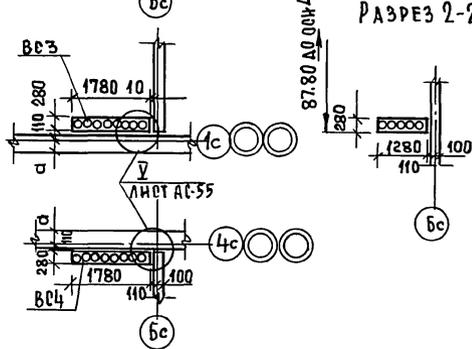

МАРКА, ПОЗИЦ.	ОБОЗНАЧЕНИЕ	НАИМЕНОВАНИЕ	КОЛ. НА ЭТАЖ			МАССА ЕД. КГ	ПРИМЕЧАНИЕ
			1	2	ВСЕГО		
В4	1.134.1-15.1-1-02.000-02	БВ 11.26.20-150Т	3	3	6	1270	НЕИЗМЕНЯЕМАЯ ЧАСТЬ
В5	-03	БВ 12.26.20-150Т	1	1	2	1470	
В6	1.134.1-15.1-1-02.000	БВ 9.26.20-150Т-3	2	2	4	1080	
В7	1.134.1-15.1-1-03.000-04	БВ 11.26.20-150Т-3	3	3	6	1310	
В8	-05	БВ 12.26.20-150Т-3	2	2	4	1540	
В9	-06	БВ 15.26.20-150Т-3	1	1	2	1940	
В10	1.134.1-15.1-1-06.000-01	БВ 10.26.20-150Т-4	1	1	2	1320	
В11	1.134.1-15.1-1-10.000	БВП 13.3.20-200Т-5	1	1	2	250	
В12	-01	БВП 14.3.20-200Т-5	2	2	4	270	
В13	-04	БВП 19.3.20-200Т-5	1	1	2	360	
В14	1.134.1-15.3-1-04.000-01	БВ 12.28.28-15Т	1	2	3	1710	
В1	17.7-2.04.000	БВ 12.26.20-150ТН	6	6	12	1470	
В17	1.134.1-15.3-1-02.000	БВ 12.13.28-15Т	-	1	1	790	
В15	1.134.1-15.3-1-03.000-01	БВ 18.28.28-15Т	1	2	3	2520	
В16	1.134.1-15.3-1-04.000	БВ 18.13.28-15Т	-	1	1	1170	
В15	1.134.1-15.3-1-03.000-01	БВ 18.28.28-15Т	1	2	3	2520	
В16	1.134.1-15.3-1-04.000	БВ 18.13.28-15Т	-	1	1	1170	
В1	1.134.1-15.1-1-04.000-01	БВ 10.28.20-150Т	1	1	2	1320	
В3	-03	БВ 18.28.20-150Т	6	6	12	2570	
В15	1.134.1-15.3-1-03.000-01	БВ 18.28.28-15Т	2	4	6	2520	
В16	1.134.1-15.3-1-04.000	БВ 18.13.28-15Т	-	2	2	1170	
В1	1.134.1-15.1-1-04.000-01	БВ 10.28.20-150Т	2	2	4	1320	
В3	-03	БВ 18.28.20-150Т	12	12	24	2570	
В15	1.134.1-15.3-1-03.000-01	БВ 18.28.28-15Т	2	4	6	2520	
В16	1.134.1-15.3-1-04.000	БВ 18.13.28-15Т	-	2	2	1170	


17-0137.89 - АС

ПРИВЯЗАН:	И.КОНТР. ЗЕМЛЯК	2X-ЭТАЖНАЯ РЯДОВАЯ БЛОК-СЕКЦИЯ НА БКВАРТИР 1-2-3	СТАДИЯ	ЛИСТ	ЛИСТОВ
	НАЧ.М. РАБЫГИН		Р	43	
	ЗАМ.И.М. ЗЕМЛЯК	СХЕМА РАСПОЛОЖЕНИЯ ЭЛЕМЕНТОВ ВЕНТИЛЯЦИОННЫХ СТОЯКОВ ВС3, ВС4, ВС5. СПЕЦИКАЦИЯ К СХЕМАМ РАСПОЛОЖЕНИЯ ВНУТРЕННИХ СТЕН.	ЦНИИЭП		
	РАСПЕЦ. ЗЕМЛЯК		ГРАЖДАНСЕЛЬСТРОЙ		
	ИСПОЛН. ХЛОПОВА		ФОРМАТ А3		
ИНВ.№	ПРОВЕР. ЗЕМЛЯК	КОПИРОВАЛ 24061-02 45			


АЛЬБОМ I

В03, В04, В05





В01, В02

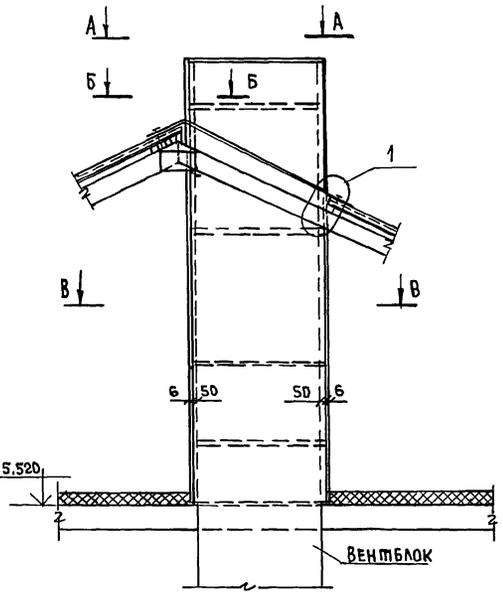

В-В
ДЛЯ СТОЯКОВ В01, В02, В03, В04

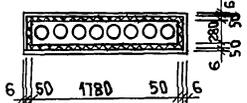

В-В
ДЛЯ СТОЯКА В05

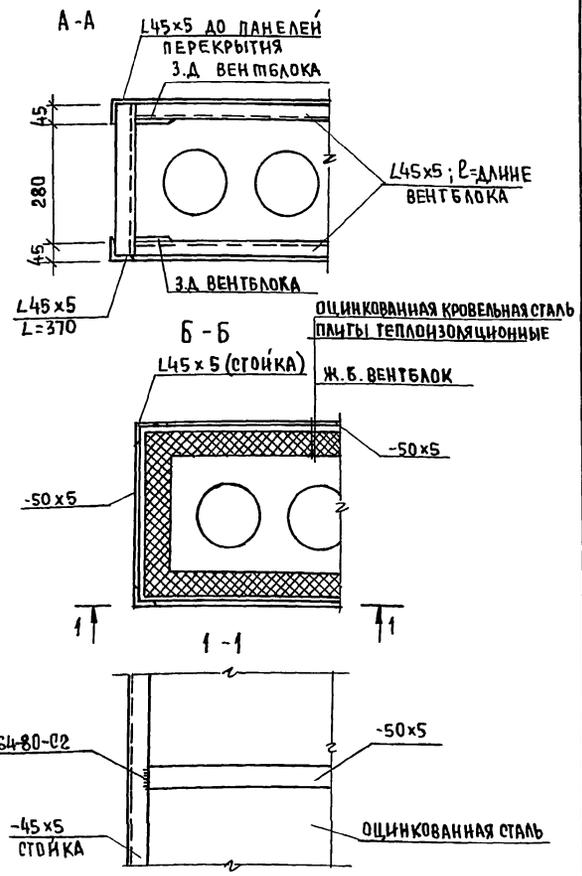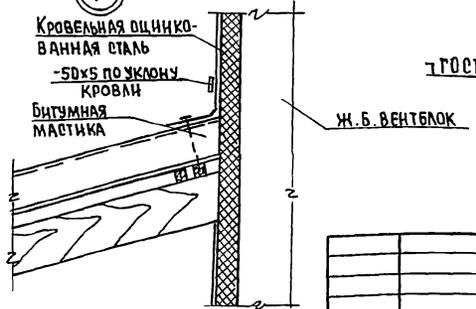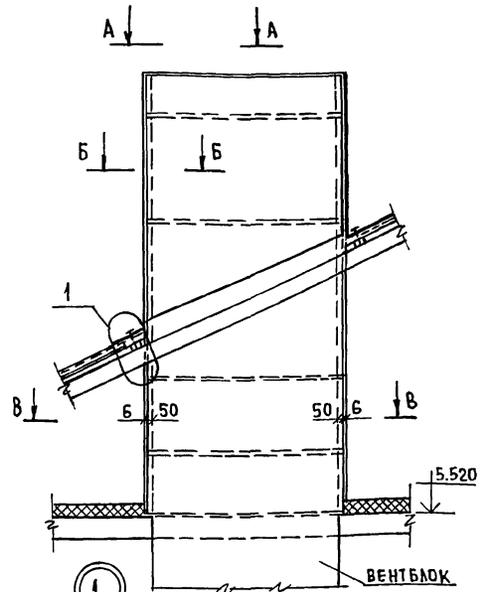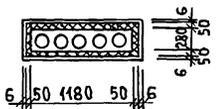

17 - 0137. 89 - АС

ПРИВЯЗАН:	И. КОНТ.	ЗЕМЛЯК	2-этажная рядовая блок-секция на 6 квартир 1-2-3	СТАВЛЯ	ЛИСТ	ЛИСТОВ	
	НАЧ. М.	РАДЫГИН		Р	45		
	ЗАМ. И. М.	ЗЕМЛЯК		СХЕМА УТЕПЛЕНИЯ ВЕНТНАСТОЯЧНЫХ СТОЯКОВ.			ЦНИИЭП ГРАЖДАНСКОГО СТРОИТЕЛЬСТВА
	ГЛА. СПЕЦ.	ЗЕМЛЯК					
ИСПОЛН.	ХЛОПОВА						
ПРОВЕРИЛ	ЗЕМЛЯК						

Данный лист читать совместно с листом АС46.

КОПИРОВАЛ *Евс* 24061-02 47 ФОРМАТ А3

ИНВ. АРХИВАЛ. ПОДАТЬСЯ НАДАТА ВЗАМ. ИНВЕНТ. 2. 30955 - 77

АЛБОМ II

МАРКА ПОЗ.	ОБОЗНАЧЕНИЕ	НАИМЕНОВАНИЕ	КОЛ.	МАССА ЕД. КР	ПРИМЕЧАНИЕ
В03 В04	АС45	Уголок 45x45 ГОСТ 8509-86 ст.3 ГОСТ 535-79 П.М	20,94		70,6 кг
	"	Полоса 5x50 ГОСТ 103-76* ст.3 ГОСТ 535-79 П.М	12,96		25,4 кг
	"	Кровельная оцинкованная сталь $\delta=0,8$ мм	5,8		35,4
	"	Минераловатные плиты $\delta=50$ мм	18,1		
	"	Асбестоцементные листы $\delta=6$ мм	14,8		
	АС53	Зонт 3-2	1		
В01 В02	АС45	Уголок 45x45 ГОСТ 8509-86 ст.3 ГОСТ 535-79 П.М	20,94		70,6 кг
	"	Полоса 5x50 ГОСТ 103-76 ст.3 ГОСТ 535-79 П.М	12,96		25,4 кг
	"	Кровельная оцинкованная сталь $\delta=0,8$ мм	9,9		62,6 кг
	"	Минераловатные плиты $\delta=50$ мм	18,1		
	"	Асбестоцементные листы $\delta=6$ мм	10,0		
	АС53	Зонт 3-2	1		
В05	АС45	Уголок 45x45 ГОСТ 8509-86 ст.3 ГОСТ 535-79 П.М	19,74		66,5 кг
	"	Полоса 5x50 ГОСТ 103-76 ст.3 ГОСТ 535-79 П.М	9,3		18,23 кг
	"	Кровельная оцинкованная сталь $\delta=0,8$ мм	3,5		22,12 кг
	"	Асбестоцементные листы $\delta=6$ мм	12,6		
	"	Минераловатные плиты $\delta=50$ мм	13,1		
	АС53	Зонт 3-1	1		

1. Утеплению вентиляционных стояков выполнить с помощью металлических уголков соединяемых по месту в каркас металлическими полосами - 50x5 (см. спецификацию)
2. Утеплитель крепится к венгблокам при помощи отожженной проволоки.
3. Ограждением утеплителя от влаги служит оцинкованная кровельная сталь, которая крепится к уголкам и металлическим полосам - 50x5 на шурупах (выше кровли) по А-А, Б-Б.
4. Особо тщательно закрыть утеплитель от увлажнения по верху блока оцинкованной кровельной сталью.
5. В пределах чердака утеплитель закрыть асбестоцементными листами $\delta=6$ мм, которые закрепить металлическими полосами на шурупах.
6. Все металлические изделия окрасить водостойкой масляной краской за 2 раза.
7. Данный лист см. совместно с листом АС45.

И.В. ПОДОЛ П.А.А.А. ВЗАМ. И.В. № 0-3097-74

	В01	В02	В03	В04	В05
Неизменяемая часть	1	1	—	—	1
ЭБ1	—	—	1	—	—
ЭБ2	—	—	—	1	—
ЭБ3	—	—	1	1	—
ЭБ4	—	—	1	1	—

ПРИВЯЗАН:

И.КОНТ. НАЧ.М.	ЗЕМЛЯК	<i>[Signature]</i>
В.М.И.М.	РАБЫГИН	<i>[Signature]</i>
	ЗЕМЛЯК	<i>[Signature]</i>
	ЗЕМЛЯК	<i>[Signature]</i>
ИСПОЛН.	КАДОВА	<i>[Signature]</i>
ПРОВЕРИЛ	ЗЕМЛЯК	<i>[Signature]</i>

2х-этажная рядовая блок-секция на 6 квартир.

1-2-3
Схема утепления вентиляционных стояков. Спецификация.

ТАБЛИЦА ЛИСТ ЛИСТОВ


Р 46 ЦИИИЭ П ГРАЖДАН СЕЛЬСТРОЙ

17-0137.89 - АС

КОПИРОВАЛ *[Signature]* 24061-02 48

ФОРМАТ А3

А Альбом II

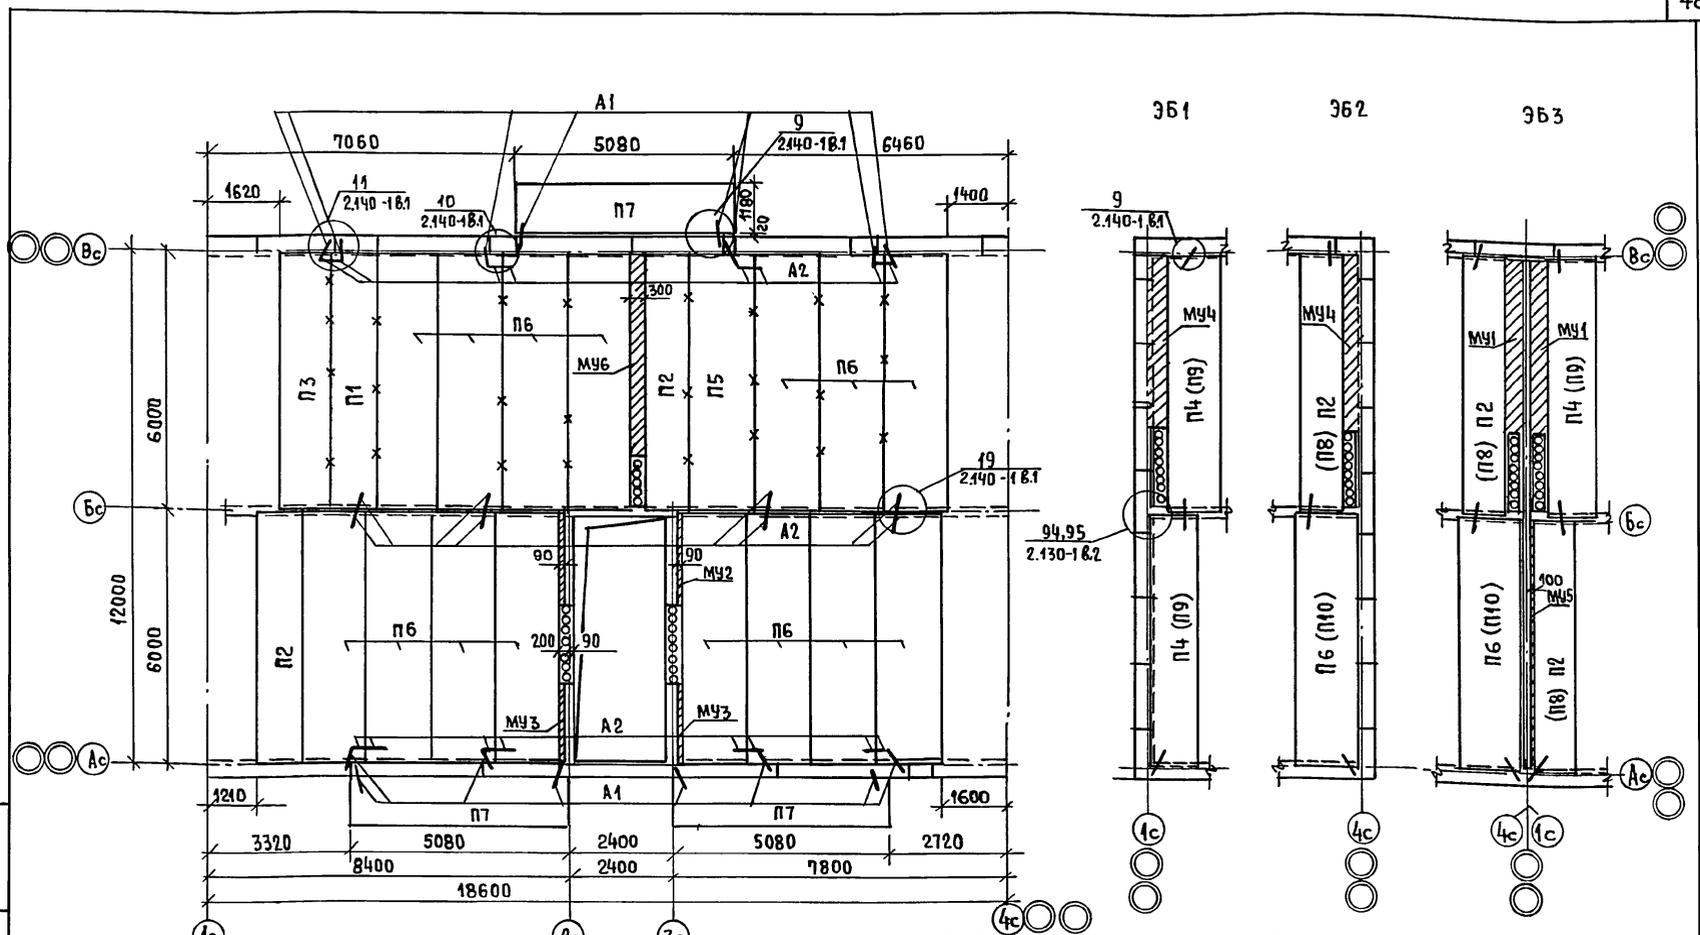

Марки плит в скобках для элементов блокировок покрытия.

Х Особое внимание обратить на очистку швов от строительного мусора и тщательное заполнение цементным раствором М100. (см. швы обозначенные X)

ИНВ.№ ПОДАТЬ ПОДПИСЬ И ДАТА ВЗАМ.ИНВ.№
2.9099-15

ПРИВЯЗАН:

ИНВ.№	

НОРМ.К.	ЗЕМЛЯК	<i>[Signature]</i>
НАЧ.МАСТ.	РАДЫГИН	<i>[Signature]</i>
ЗАМ.Н.М.	ЗЕМЛЯК	<i>[Signature]</i>
ГЛА.СПЕЦ.	ЗЕМЛЯК	<i>[Signature]</i>
ИСПОЛН.	ХЛОПОВА	<i>[Signature]</i>
ПРОВЕР.	ЗЕМЛЯК	<i>[Signature]</i>



2^я ЭТАЖНАЯ РЯДОВАЯ БЛОК-СЕКЦИЯ НА КВАРТИР 1-2-3
СХЕМА РАСПОЛОЖЕНИЯ ЭЛЕМЕНТОВ ПЕРЕКРЫТИЯ НА ОТМ. 2500. ЭЛЕМЕНТЫ БЛОКИРОВКИ 3Б1; 3Б2; 3Б3.

СТАДИЯ	ЛИСТ	ЛИСТОВ
Р	47	
ЦН И И ЭП ГРАЖДАНСЕЛЬСТРОИТ		
ФОРМАТ А3		

КОПИРОВАЛ *[Signature]* 24061-02 49

17 - 0137 . 89 - АС

Альбом II

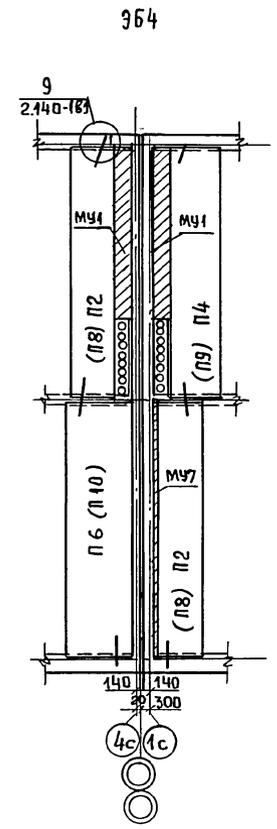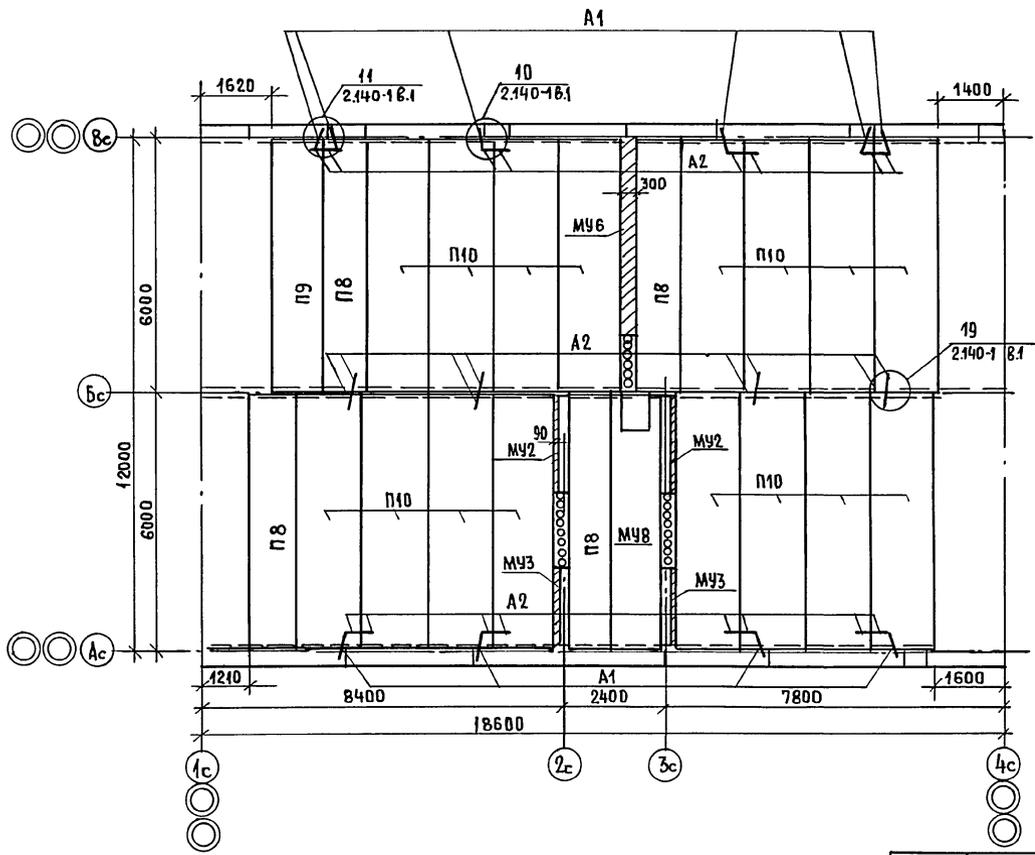

МАРКИ ЛАНТ В СКОБКАХ
ДЛЯ ЭЛЕМЕНТОВ БЛОК-
РОВОК ПОКРЫТИЯ.

ИНВ. № ПОДЛ. ПОДЛ. И ДАТА ВЗАИМ. №
0-3077-76

				17-0137.89 - АС					
ПРИВЯЗАН:				НОРМ. КОД.	ЗЕМЛЯК	2-ЭТАЖНАЯ РЯДОВАЯ БЛОК- СЕКЦИЯ НА Б КВАРТИР 1-2-3	СТАДИЯ	АНСТ	АНСТОВ
				НАЧ. МАСТ.	РАДЫГИН		Р	48	
				ЗАМ. Н. М.	ЗЕМЛЯК	СХЕМА РАСПОЛОЖЕНИЯ ЭЛЕМЕНТОВ ПОКРЫТИЯ НА ОТМ. 5.300 ЭЛЕМЕНТ БЛОКИРОВКИ ЛАНТ 364	ЦНИИЭП ГРАЖДАНСЕЛЬСТРОИ		
				ГЛ. СПЕЦ.	ЗЕМЛЯК				
				НЕПОДЛ.	ХЛОПОВА				
ИНВ. №				ПРОВЕР.	ЗЕМЛЯК				

КОПИРОВАЛ *Евг* 24061-02 50 ФОРМАТ

МАРКА ПОЗ	ОБОЗНАЧЕНИЕ	НАИМЕНОВАНИЕ	КОЛ. НА ОТМ.		МАССА ЕД. КР	ПРИМЕЧАНИЕ
			2500	5300 ВСЕГО		
		<u>НЕИЗМЕНЯЕМАЯ ЧАСТЬ</u>				
		<u>ПАНЕЛИ ПЕРЕКРЫТИЙ</u>				
П1	1.141 - 1 в.п. 64	ПК 60.10 - 8А IV T	1	1	1725	
П2	"	ПК 60.10 - 4А IV T	2	2	1725	
П3	"	ПК 60.12 - 6А IV T	1	1	2100	
П5	"	ПК 60.15 - 6А IV T	1	1	2800	
П6		ПК 60.15 - 4А IV T	15	15	2800	
П7		ПК 51.12 - 8А IV T	3	3	1800	
П8		ПК 60.10 - 3А IV T	4	4	1725	
П9		ПК 60.12 - 4А IV T	1	1	2100	
П10		ПК 60.15 - 3А IV T	16	16	2800	
		МОНОЛИТНЫЙ УЧАСТОК МУ 6	1	1	2	
	АС51	" МУ2	2	2	4	
	"	" МУ3	2	2	4	
	"	" МУ8	1	1	1	
		<u>МЕТАЛЛИЧЕСКИЕ ИЗДЕЛИЯ</u>				
А1	АС50	АНКЕР Ф10 ГОСТ 5781-82* С-830	16	10	26	051
А2		АНКЕР Ф10 ГОСТ 5781-82 С-580	24	24	48	036
		<u>ЭЛЕМЕНТ БЛОКИРОВКИ ЭБ1</u>				
		<u>ПАНЕЛИ ПЕРЕКРЫТИЙ</u>				
П4	1.141 - 1 в. 64	ПК 60.12 - 4А IV T	2	2	2100	
П9	"	ПК 60.12 - 3А IV T	2	2	2100	
	АС51	МОНОЛИТНЫЙ УЧАСТОК МУ4	1	1	2	
		<u>МЕТАЛЛИЧЕСКИЕ ИЗДЕЛИЯ</u>				
А1	АС50	АНКЕР Ф10 ГОСТ 5781-82* С-830	2	2	4	051
А2		АНКЕР Ф10 ГОСТ 5781-82 С-580	2	2	4	036
		<u>ЭЛЕМЕНТ БЛОКИРОВКИ ЭБ2</u>				
		<u>ПАНЕЛИ ПЕРЕКРЫТИЙ</u>				
П2	1.141 - 1 в. 64	ПК 60.10 - 4А IV T	1	1	1725	
П6	"	ПК 60.15 - 4А IV T	1	1	2800	
П8		ПК 60.10 - 3А IV T	1	1	1725	
П10		ПК 60.15 - 3А IV T	1	1	2800	
	АС51	МОНОЛИТНЫЙ УЧАСТОК МУ4	1	1	2	
		<u>МЕТАЛЛИЧЕСКИЕ ИЗДЕЛИЯ</u>				
А1	АС50	АНКЕР Ф10 ГОСТ 5781-82* С-830	2	2	4	051
А2	"	АНКЕР Ф10 ГОСТ 5781-82 С-580	2	2	4	036
		<u>ЭЛЕМЕНТ БЛОКИРОВКИ ЭБ3</u>				
		<u>ПАНЕЛИ ПЕРЕКРЫТИЙ</u>				
П2	1.141 - 1 в. 64	ПК 60.10 - 4А IV T	2	2	1725	
П4	"	ПК 60.12 - 4А IV T	1	1	2100	

17 - 0137.89 - АС

ПРИВЯЗАН:

НОРМ. КОНТ. ЗЕМЛЯК *В.И.*
 НАЧ. М. РАДЫГИН *В.И.*
 ЗАМ. Н. КВ. ЗЕМЛЯК *В.И.*
 ГА. СПЕЦ. ЗЕМЛЯК *В.И.*
 ИСПОЛН. ХЛОПОВА *В.И.*
 ПРОВЕРИЛ ЗЕМЛЯК *В.И.*

2-ЭТАЖНАЯ РЯДОВАЯ БЛОК-
 - СЕКЦИЯ НА 6 КВАРТИР
 1-2-3

СПЕЦИФИКАЦИЯ К ОХЕМЕ РАСПО-
 ЛОЖЕНИЯ ЭЛЕМЕНТОВ ПЕРЕКРЫ-
 ТИЯ И ПОКРЫТИЯ. НАЧАЛО.

СТАДИЯ ЛИСТ ЛИСТОВ

Р 49

ЦНИИЭП

ГРАЖДАНСКОГО СТРОИТЕЛЬСТВА

ИНВ. №

ПРОВЕРИЛ ЗЕМЛЯК *В.И.*

КОПИРОВАЛ *В.И.*

ФОРМАТ А3

24061-02 51

50

ВЕДОМОСТЬ ДЕТАЛЕЙ

ПОЗ.	ЭСКИЗ
A1	
A2	

АЛБОМ I





МАРКА ПОЗ.	ОБОЗНАЧЕНИЕ	НАИМЕНОВАНИЕ	КОЛ-ВО НА ОТМ.			МАССА ЕД. КГ	ПРИМЕЧАНИЕ
			2500	5300	ВСЕГО		
П6	1.141 -1. 8.64	ПК60.15 - 4А IV Т	1	—	1	2800	
П8		ПК60.10 - 3А IV Т	—	2	2	1725	
П9		ПК60.12 - 3А IV Т	—	1	1	2100	
П10		ПК60.15 - 3А IV Т	—	1	1	2200	
		А051	2	2	4		
		"	1	1	2		
		МЕТАЛЛИЧЕСКИЕ ИЗДЕЛИЯ					
A2		АНКЕРФАИ ГОСТ 5781-82* P-580	4	4	8	0.36	
A1		АНКЕРФАИ ГОСТ 5781-82* P-830	4	4	8	0.51	
		ЭЛЕМЕНТ БЛОКИРОВКИ ЭБ4					
		ПАНЕЛИ ПЕРЕКРЫТИЙ					
П2	1.141 -1. 8.64	ПК60.10 - 4А IV Т	2	—	2	1725	
П4	"	ПК60.12 - 4А IV Т	1	—	1	2100	
П6	"	ПК60.15 - 4А IV Т	1	—	1	2800	
П8		ПК60.10 - 3А IV Т	—	2	2	1725	
П9		ПК60.12 - 3А IV Т	—	1	1	2100	
П10		ПК60.15 - 3А IV Т		1	1	2800	
		А051	1	1	2		
		"	2	2	4		
		МЕТАЛЛИЧЕСКИЕ ИЗДЕЛИЯ					
A1		АНКЕРФАИ ГОСТ 5781-82* P-830	4	4	8	0.51	
A2		АНКЕРФАИ ГОСТ 5781-82* P-580	4	4	8	0.36	

ИНВ. НЕПОДЛ. ПОД. ПИСЬМ. ДАТА / ВЗЛ. АМ. ИИВН
2-7855-76

ПРИ ВЪЗН:		НОРМ. КОНТ. ЗЕМЛЯК <i>Jan</i>	2* ЭТАЖНАЯ РЯДОВАЯ БЛОК-СЕКЦИЯ НА БКВАРТИР 1-2-3	ЛИСТЫ	50
		НАЧ. МАСТ. РАДЫ ГИИ <i>Jan</i>		ЦН И ЭП	ГРАЖДАНСЕЛЬСТРОИ
		ЗАМ. И. М. ЗЕМЛЯК <i>Jan</i>			
		ПЛ. СПЕЦ. ЗЕМЛЯК <i>Jan</i>			
		ИСПОЛН. ХЛОПОВА <i>Jan</i>			
ИНВ. №		ПРОВЕР. ЗЕМЛЯК <i>Jan</i>			




17 - 0137.89 - АС

МУ8

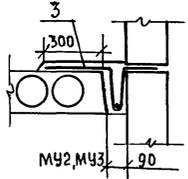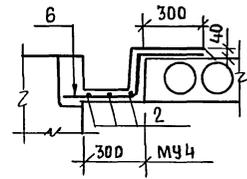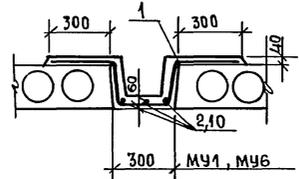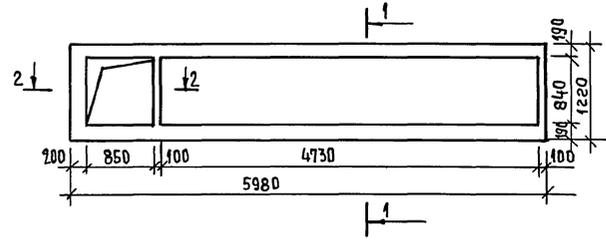

Сечение 1-1

Сечение 2-2

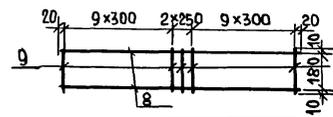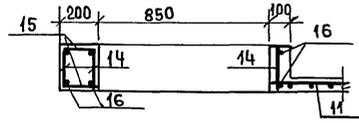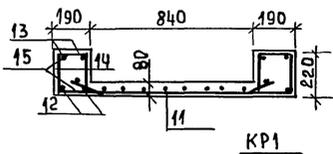

СПЕЦИФИКАЦИЯ МОНОЛИТНЫХ УЧАСТКОВ ПЕРЕКРЫТИЙ

ФОРМА	ЗНАЧ	ПОЗ.	ОБОЗНАЧЕНИЕ	НАИМЕНОВАНИЕ	КОЛ.	ПРИМЕЧАНИЕ
				<u>МОНОЛИТНЫЙ УЧАСТОК МУ1</u>	—	
		1		Ф10АIII ГОСТ 5781-82* $\ell=4250$	41	0.77 кг
		2		Ф6АI ГОСТ 5781-82* $\ell=4050$	3	0.9 кг
				МАТЕРИАЛ: БЕТОН В15		0.24 м ³
				<u>МОНОЛИТНЫЙ УЧАСТОК МУ2</u>		
		3		Ф10АIII ГОСТ 5781-82* $\ell=950$	22	0.59 кг
		4		Ф6АI ГОСТ 5781-82* $\ell=2240$	1	0.5 кг
				МАТЕРИАЛ БЕТОН В15		0.08 м ³
				<u>МОНОЛИТНЫЙ УЧАСТОК МУ3</u>		
		3		Ф10АIII ГОСТ 5781-82* $\ell=950$	18	0.59 кг
		5		Ф6АI ГОСТ 5781-82* $\ell=1830$	1	0.41 кг
				МАТЕРИАЛ: БЕТОН В15		0.07 м ³
				<u>МОНОЛИТНЫЙ УЧАСТОК МУ4</u>		
		6		Ф10АIII ГОСТ 5781-82* $\ell=850$	41	0.52 кг
		2		Ф6АI ГОСТ 5781-82* $\ell=4050$	3	0.9 кг
				МАТЕРИАЛ: БЕТОН В15		0.3 м ³
		7		<u>МОНОЛИТНЫЙ УЧАСТОК МУ5</u>		
				КАРКАС ПЛОСКИЙ КР1	2	11.2 кг
				<u>ДЕТАЛИ</u>		
		8		Ф12АI ГОСТ 5781-82* $\ell=5940$	2	5.27 кг
		9		Ф5ВРI ГОСТ 6727-80 $\ell=200$	24	0.031 кг
				МАТЕРИАЛ: БЕТОН В15		0.13 м ³

17 - 0137.89 - АС

ИНВ.№ СПОЛН ПОДПИСЬ И ДАТА ВЗРАЖЕНИЯ № 01-78075-79

ПРИВЯЗАН:

ИНВ.№

И.КОНТ. ЗЕМЛЯК
 НАЧ.МАСТ РАДЫТИН
 ЗАМ.Н.М. ЗЕМЛЯК
 ТР.СПЕЦ. ЗЕМЛЯК
 ИСПОЛН. ХЛОПОВА
 ПРОВЕР. ЗЕМЛЯК

2^я ЭТАЖНАЯ РЯДОВАЯ БЛОК-
 РЕКЦИЯ НА 6 КВАРТИР
 СХЕМЫ РАСПОЛОЖЕНИЯ ЭЛЕМЕНТОВ
 ПЕРЕКРЫТИЯ И ПОКРЫТИЯ
 МОНОЛИТНЫЕ УЧАСТКИ МУ1...МУ8

СТАДИЯ Лист Листов
 р 51
 ЦНИИЭП
 ГРАЖДАНСЕЛЬСТРОИ
 ФОРМАТ А3

КОПИРОВАЛ СЕВ 24061-02 53

АЛЬБОМ II

ВЕДОМОСТЬ ДЕТАЛЕЙ

ПОС.	ЭСКИЗ
1	
3	
6	

АЛЬБОМ I

ВЕДОМОСТЬ РАСХОДА СТАЛИ НА ЭЛЕМЕНТ

МАРКА ЭЛЕМЕНТА	ИЗДЕЛИЯ АРМАТУРНЫЕ									ОБЩИЙ РАСХОД
	АРМАТУРА КЛАССА									
	А III			А I			Bp1			
	ГОСТ 5781-82*			ГОСТ 5781-82*			ГОСТ 6727-80			
	Ф 25	Ф 40	ИТОГО	Ф 12	Ф 8	Ф 6	ИТОГО	Ф 5	ИТОГО	
МУ1	—	31.6	31.6	—	—	2.7	2.7	—	—	34.3
МУ2	—	7.6	7.6	—	—	0.50	0.5	—	—	8.1
МУ3	—	10.6	10.6	—	—	0.4	0.4	—	—	11.0
МУ4	—	21.3	21.3	—	—	2.7	2.7	—	—	24.0
МУ5	—	—	—	21.1	—	—	21.1	1.30	1.30	22.4
МУ6	—	35.4	35.4	—	—	3.03	3.03	—	—	38.4
МУ7	—	—	—	21.1	—	—	21.1	1.30	1.30	22.4
МУ8	91.72	—	91.72	29.68	20.7	9.40	59.8	14.6	14.6	74.4

ИНВЕНТАР. ПОДПИСЬ И ДАТА ВЗАИМ. ЛИСТ. №
0-7075-00

ФОРМАТ	ЗОНА	ПОС	ОБОЗНАЧЕНИЕ	НАИМЕНОВАНИЕ	КОЛ.	ПРИМЕЧАНИЕ
				Монолитный участок МУ-6		
		1		Ф10А III ГОСТ 5781-82* L=1250	46	0.77 кг
		10		Ф6А I ГОСТ 5781-82* L=4560	3	1.01 кг
				МАТЕРИАЛ БЕТОН В15		0.27 м ³
				Монолитный участок МУ7		
		7		ПЛОСКИЙ КАРКАС КР1	2	
				МАТЕРИАЛ: БЕТОН В15		0.185 м ³
				Монолитный участок МУ8		
		11		С ^{5Bp1-100} _{5Bp1-100} 1040x4900 ⁵⁰ ₂₀	1	14.58 кг
				ДЕТАЛИ		
		12		Ф25А III ГОСТ 5781-82* L=5950	4	22.93 кг
		13		Ф12А I ГОСТ 5781-82* L=5950	4	5.28 кг
		14		Ф8А I ГОСТ 5781-82* L=190	276	0.075 кг
		15		Ф6А I ГОСТ 5781-82* L=170	249	0.038 кг
		16		Ф12А I ГОСТ 5781-82* L=1200	8	1.07 кг
				МАТЕРИАЛ: БЕТОН В15		0.74 м ³

17-0137.89 - АС

ПРИВЯЗАН:


НОРМ. К.	ЗЕМЛЯК		2х-ЭТАЖНАЯ РЯДОВАЯ БЛОК- - СЕКЦИЯ НА БКВАРТИР 1-2-3 СХЕМЫ РАСПОЛОЖЕНИЯ ЭЛ-ТОВ ПЕРЕК- РЫТИЙ И ПОКРЫТИЯ. МОНОЛИТНЫЕ УЧАСТКИ МУ1...МУ8. ОКОНЧАНИЕ.	СТАДИЯ	ЛН СТ	ЛИСТОВ
НАЧ. М.	РАДЫГИН			Р	52	
ЗАМ. И. М.	ЗЕМЛЯК			ЦНИИ ЭП		
РА. СПЕЦ.	ЗЕМЛЯК					
ИСПОЛН.	ХЛОПОВА			ГРАЖДАНСКОЕ СТРОИ		
ПРОВЕР.	ЗЕМЛЯК					

ИНВ. №



КОПИРОВАЛ ЕМ 24061-02 54 ФОРМАТ А3

Альбом II

3-1

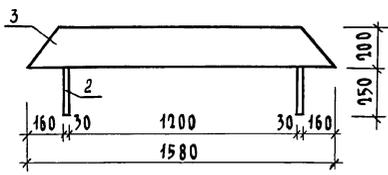

3-2

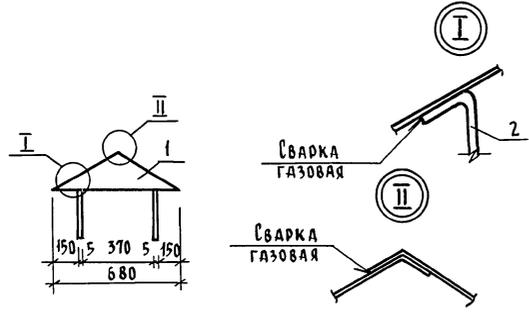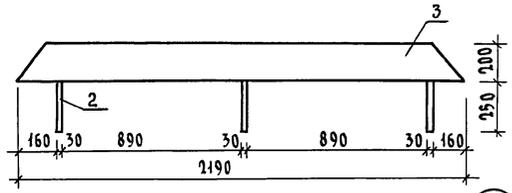

ФОРМАТ	ЗОНА	ПОС.	ОБОЗНАЧЕНИЕ	НАИМЕНОВАНИЕ	КОЛ.	ПРИМЕЧ.
				Детали		
	1		17.7-2.05.220	Боковинка	2	
	2		17.7-2.05.210	Лапка	4/6	
Переменные данные для исполнения						
				Зонт 3-1		
	3		17.7-2.05.200	Стенка	1	
				Зонт 3-2		
	3		17.7-2.05.100	Стенка	1	

* В знаменателе для 3-2, в числителе для 3-1.

Имя, подл., полность и дата взамен. Инв. 2-3855-81

Привязан:

Инв. №			
--------	--	--	--

Н.контр.	Земляк	<i>[Signature]</i>
Нач.м.	Радьгин	<i>[Signature]</i>
Зам.н.м.	Земляк	<i>[Signature]</i>
	Галец	<i>[Signature]</i>
	Исполн.	Халова
	Провер.	Земляк






2-этажная рядовая блок-секция на 6 квартир 1-2-3
Зонт 3-1: 3-2
Сборочный чертёж

Стадия	Лист	Листов
Р	53	
ЦНИИЭП Грандэнелстрой		

17-0137.89-АС

копировал: *[Signature]* 24061-02 55 формат А3

Альбом II



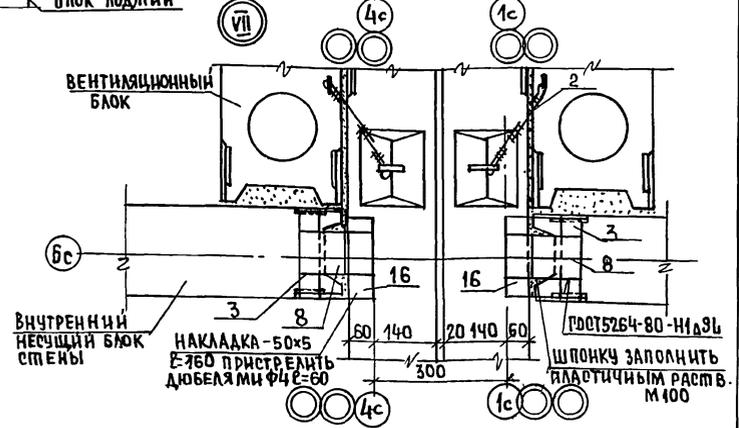
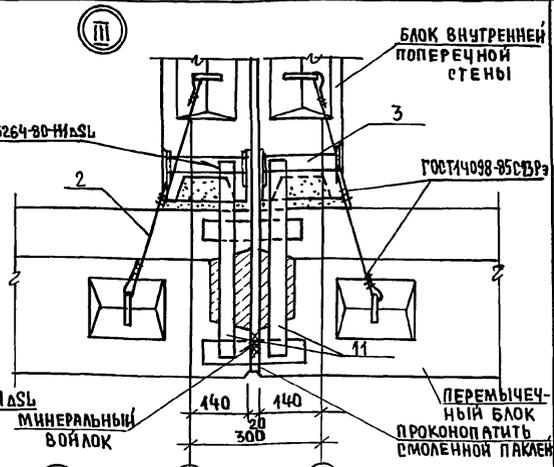
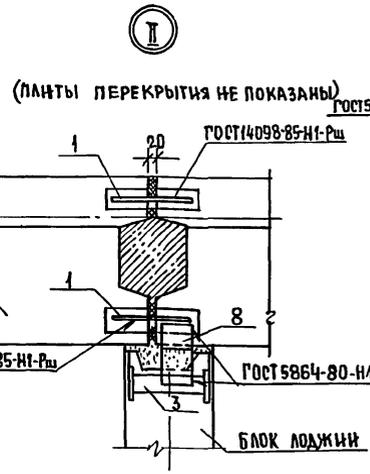
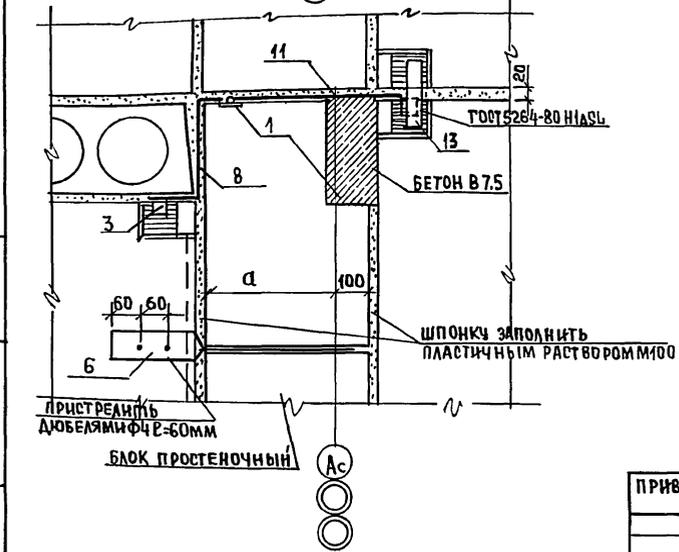
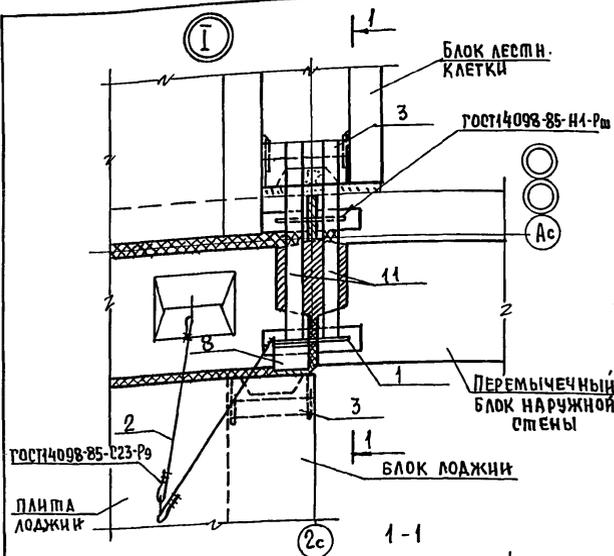


ИНВ. № ПОДА. Подпись и дата
ВЗМ. № В. № 7077-80

ПРИВЯЗАН:		Н. КОНТР. ЗЕМЛЯК	2х-этажная рядовая блок-секция на 6 квартир	СТАДИЯ	ЛИСТ	ЛИСТОВ
		НАЧ. МАСТ. РАДЫРН	1-2-3	Р	54	
		ЗАМ. Н.М. ЗЕМЛЯК		ЦНИИЭП ГРАЖДАНСЕЛЬСТРОИ		
		РА. СПЕЦ. ЗЕМЛЯК				
		ИСПОЛН. ХЛОПОВА				
		ПРОВЕР. ЗЕМЛЯК				

КОПИРОВАЛЬ 24061-02 56 ФОРМАТ А3

АЛЬБОМ I

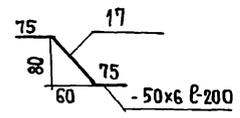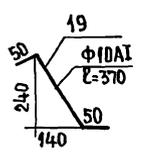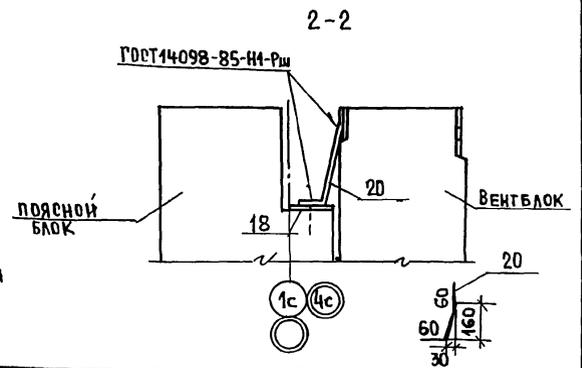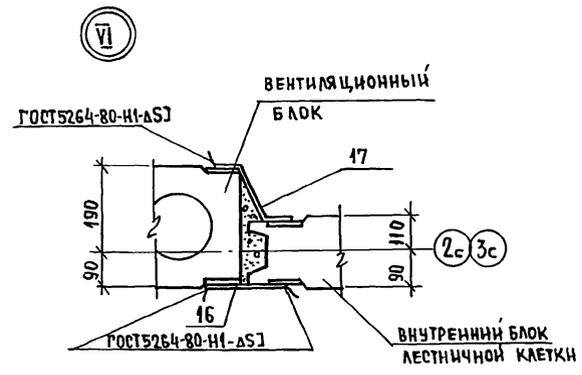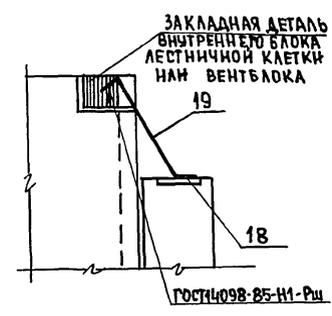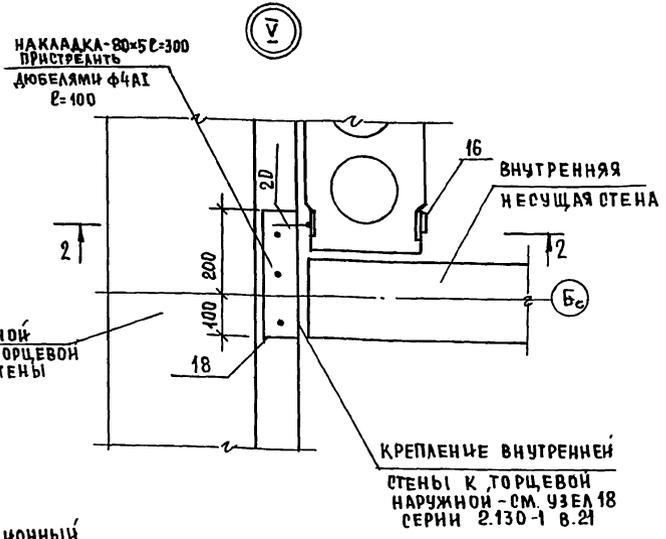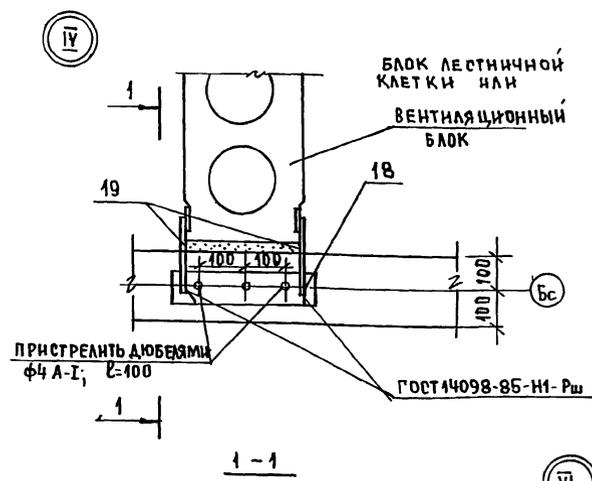

17-0137.89-А0


ИНВЕНТОР. ПОДПИСЬ И ДАТА ВЗАИМ. № 0.7077-87

ПРИВЯЗАН:	И.КОНТР. ЗЕМЛЯК	2к-этажная рядовая блок-секция на 6 квартир 1-2-3 Крепление блоков наружных и внутренних стен узлы IV, V, VI	СТАДИЯ	ЛНСТ	ЛНСТОВ
	НАЧ.М. РАДЫГНН		Р	55	
	ЗАМ. И.М. ЗЕМЛЯК		Ц.И.И.Э.П.		
	П. СПЕЦ. ЗЕМЛЯК				
	ИСПОЛН. АУШКИНА				
И.Н.В. №	ПРОВЕР. ЗЕМЛЯК	ГРАЖДАНСЕЛСТРОИ			

КОПИРОВАЛ 24061-02 57



ФОРМАТ А3

Альбом II

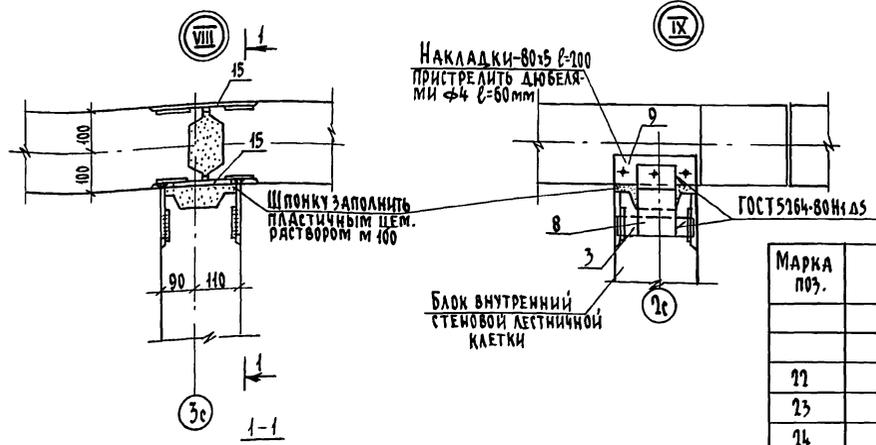

СПЕЦИФИКАЦИЯ МЕТАЛЛА НА АНКЕРА

Марка пог.	Обозначение	Наименование	Кол.	Масса ед. кг.	Примечание
		<u>АНКЕР 1</u>		9,72	
		<u>ДЕТАЛИ</u>			
22		Полоса - 60x4 ГОСТ 103-76, l=1000	2	1,88	
23		Полоса - 60x4 ГОСТ 103-76, l=1530	2	2,88	
24		φ 6 А1 ГОСТ 5781-82, l=280	2	0,06	
25		l=180	2	0,04	
	2.130-1 8.2 лист 34	<u>АНКЕР 2</u>		9,72	
		<u>ДЕТАЛИ</u>			
22		Полоса - 60x4 ГОСТ 103-76, l=1000	2	1,88	
23		Полоса - 60x4 ГОСТ 103-76, l=1530	2	2,88	
24		φ 6 А1 ГОСТ 5781-82, l=280	2	0,06	
25		l=180	2	0,04	
	2.130-1 8.2 лист 40	<u>АНКЕР 3</u>		9,2	
		<u>ДЕТАЛИ</u>			
22		Полоса - 60x4 ГОСТ 103-76, l=1000	2	1,88	
26		Полоса - 60x4 ГОСТ 103-76, l=430	2	2,69	
25		φ 6 А1 ГОСТ 5781-82, l=180	4	0,04	

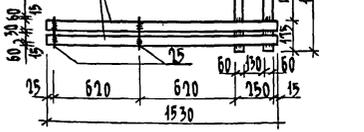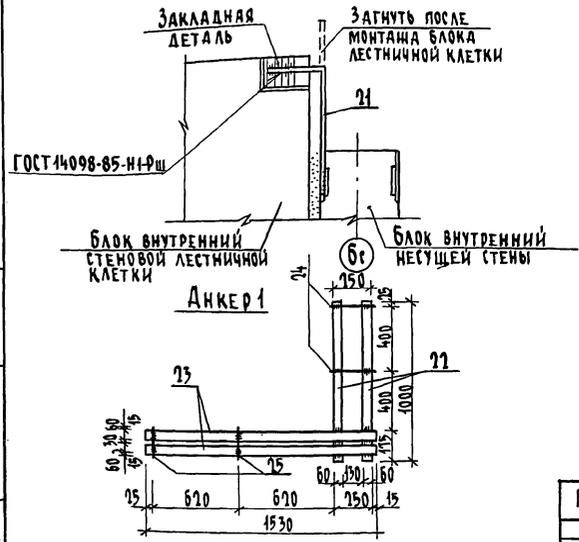

Привязан	Н.КОНТР. ЗЕМЛЯК	Исполн. <i>Степан</i>	2-ЭТАЖНАЯ РЯДОВАЯ БЛОК-СЕКЦИЯ НА 6 КВАРТИР 1-2-3	Станд. лист	Листов
	НАЧ.МАСТ. РАДЫГИН	Исполн. <i>Степан</i>		Р	56
	ЗАМ.НАЧ. ЗЕМЛЯК	Исполн. <i>Степан</i>	КРЕПЛЕНИЕ БЛОКОВ НАРУЖНЫХ И ВНУТРЕННИХ СТЕН. Узлы VIII, IX. СПЕЦИФИКАЦИЯ МЕТАЛЛА НА АНКЕРА	ЦНИИЭП	
Инв. №	Исполн. ХЛОПОВА	Исполн. <i>Степан</i>		ГРАЖДАНСКОЕ СТРОИТЕЛЬСТВО	
	ПРОВЕР. ЗЕМЛЯК	Исполн. <i>Степан</i>	КОПИРОВАЛ ОУН 24061-02 58 ФОРМАТ А3		

Имя, я подл. ПО ДИШЬ И ДАТЬ ВЗАМ. ИМ. И. 9-78677-84

МАРКА ПОЗ.	ОБОЗНАЧЕНИЕ	НАИМЕНОВАНИЕ	КОЛ.	МАССА ЕД.КР.	ПРИМЕЧАНИЕ
		<u>НЕИЗМЕНЯЕМАЯ ЧАСТЬ</u>			
1	2.130-1 В.21 280	Ф10А1 ГОСТ 5781-82* L=160	64	0,1	
2	"	L=500	28	0,31	
3	"	-40x4 ГОСТ 103-76* Ст.3 ГОСТ 535-88 L=300	18	0,38	
6	2.130-1 В.21 290	-80x4 ГОСТ 103-76* Ст.3 ГОСТ 535-88 L=570	24	1,43	
8	2.130-1 В.21 280	-100x4 ГОСТ 103-76* Ст.3 ГОСТ 535-88 L=440	44	1,38	
9	2.130-1 В.21 290	-80x6 ГОСТ 103-76* Ст.3 ГОСТ 535-88 L=200	2	0,63	
11	"	-40x4 ГОСТ 103-76* Ст.3 ГОСТ 535-88 L=480	8	0,61	
12	"	Ф6А1 ГОСТ 5781-82* L=160	4	0,04	
13	"	L=180	20	0,34	
14	2.130-1 В.21 300	-40x4 ГОСТ 103-76* Ст.3 ГОСТ 535-88 L=380	8	0,48	
15	2.130-1 В.21 290	-40x4 ГОСТ 103-76* Ст.3 ГОСТ 535-88 L=150	88	0,19	
16	2.130-1 В.21 300	-50x6 ГОСТ 103-76* Ст.3 ГОСТ 535-88 L=160	64	0,38	
17	АС55	-80x6 ГОСТ 103-76* Ст.3 ГОСТ 535-88 L=250	16	0,59	
18	АС55	-80x6 ГОСТ 103-76* Ст.3 ГОСТ 535-88 L=300	2	0,94	
19	АС55	Ф10А1 ГОСТ 5781-82* L=370	4	0,23	
21	АС56	L=360	4	0,23	
АНКЕР 2	2.130-1 В.2 ЛИСТ 34	АНКЕР 2	8	9,72	
		<u>ЭЛЕМЕНТ БЛОКИРОВКИ 361-362</u>			
1	2.130-1 В.21 280	Ф10А1 ГОСТ 5781-82* L=160	66	0,1	
2	"	L=500	44	0,31	
3	"	-40x4 ГОСТ 103-76* Ст.3 ГОСТ 535-88 L=300	2	0,38	
4	2.130-1 В.21 280	Ф10А1 ГОСТ 5781-82* L=250	4	0,15	
7	"	-40x4 ГОСТ 103-76* Ст.3 ГОСТ 535-88 L=200	4	0,25	
16	2.130-1 В.21 300	-50x6 ГОСТ 103-76* Ст.3 ГОСТ 535-88 L=160	8	0,38	
18	АС55	-80x6 ГОСТ 103-76* Ст.3 ГОСТ 535-88 L=300	2	0,94	
20	АС55	Ф10А1 ГОСТ 5781-82* L=280	2	0,17	

АЛБСОМ II

ИНВ. № ПОДАТЬ И ДАТА ВСТАВ ИЛИ № 2-3097-85

АНКЕР 2	2.130-1 В.2	ЛИСТ 34	АНКЕР 2	4	9,72
			<u>ЭЛЕМЕНТ БЛОКИРОВКИ 363</u>		
1	2.130-1 В.21 280		Ф10А1 ГОСТ 5781-82* L=160	40	0,1
2	"		L=500	20	0,31
3	"		-40x4 ГОСТ 103-76* Ст.3 ГОСТ 535-88 L=300	8	0,38
8			-100x4 ГОСТ 103-76* Ст.3 ГОСТ 535-88 L=440	4	1,38
9	2.130-1 В.21 290		-80x6 ГОСТ 103-76* Ст.3 ГОСТ 535-88 L=200	2	0,63
11	"		-40x4 ГОСТ 103-76* Ст.3 ГОСТ 535-88 L=480	4	0,62
12	"		Ф6А1 ГОСТ 5781-82* L=160	2	0,04
13	"		L=180	20	0,34
14	2.130-1 В.21 300		-40x4 ГОСТ 103-76* Ст.3 ГОСТ 535-88 L=380	4	0,48
16	"		-50x6 ГОСТ 103-76* Ст.3 ГОСТ 535-88 L=160	4	0,38
АНКЕР 2	2.130-1 В.2	ЛИСТ 34	АНКЕР 2	4	9,72
			<u>ЭЛЕМЕНТ БЛОКИРОВКИ 364</u>		
1	2.130-1 В.21 280		Ф10А1 ГОСТ 5781-82* L=160	16	0,1
2	"		L=500	40	0,31
3	"		-40x4 ГОСТ 103-76* Ст.3 ГОСТ 535-88 L=300	12	0,38
4	"	290	Ф10А1 ГОСТ 5781-82* L=250	24	0,15
8	2.130-1 В.21 - 280		-100x4 ГОСТ 103-76* Ст.3 ГОСТ 535-88 L=440	4	1,38
11	2.130-1 В.21 290		-40x4 ГОСТ 103-76* Ст.3 ГОСТ 535-88 L=480	4	0,62
13	"		-40x6 ГОСТ 103-76* Ст.3 ГОСТ 535-88 L=180	11	0,34
16	2.130-1 В.21 300		-50x6 ГОСТ 103-76* Ст.3 ГОСТ 535-88 L=160	4	0,38
АНКЕР 1		АС56	АНКЕР 1	8	9,72
АНКЕР 3	2.130-1 В.2	ЛИСТ 40	АНКЕР 3	4	9,2

17 - 0137.89 - АС

ПРИВЯЗАН:


ИМ. МАСТ РАДЫГИН	2*ЭТАЖНАЯ РЯДОВАЯ БЛОК-СЕКЦИЯ НА 6 КВАРТИР	СТАЯ	ЛИСТ	ЛИСТОВ
ЗАМ. И.М. ЗЕМЛЯК	1-2-3	Р	57	
ГЛ. СПЕЦ. ЗЕМЛЯК	СПЕЦИФИКАЦИЯ К УЗЛАМ КРЕПЛЕНИЯ БЛОКОВ НАРУЖНЫХ И ВНУТРЕННИХ СТЕН	ЦНЦИЭП ГРАЖДАНСКО-СТРОИТ		
ИСПОЛН. ХЛОПОВА		ФОРМАТ А3		
ПРОВЕРИЛ ЗЕМЛЯК				

КОПИРОВАЛ 24061-02 59

В0-1

В0-2


УТВЕРЖДАЮЩИЙ
 ГЛАВНЫЙ СПЕЦИАЛИСТ
 КРЕЙНСКИЙ
 ПОДПИСЬ И ДАТА
 ВЗЛМ. ИНВ. №
 2-7057-86
 ИНВ. №

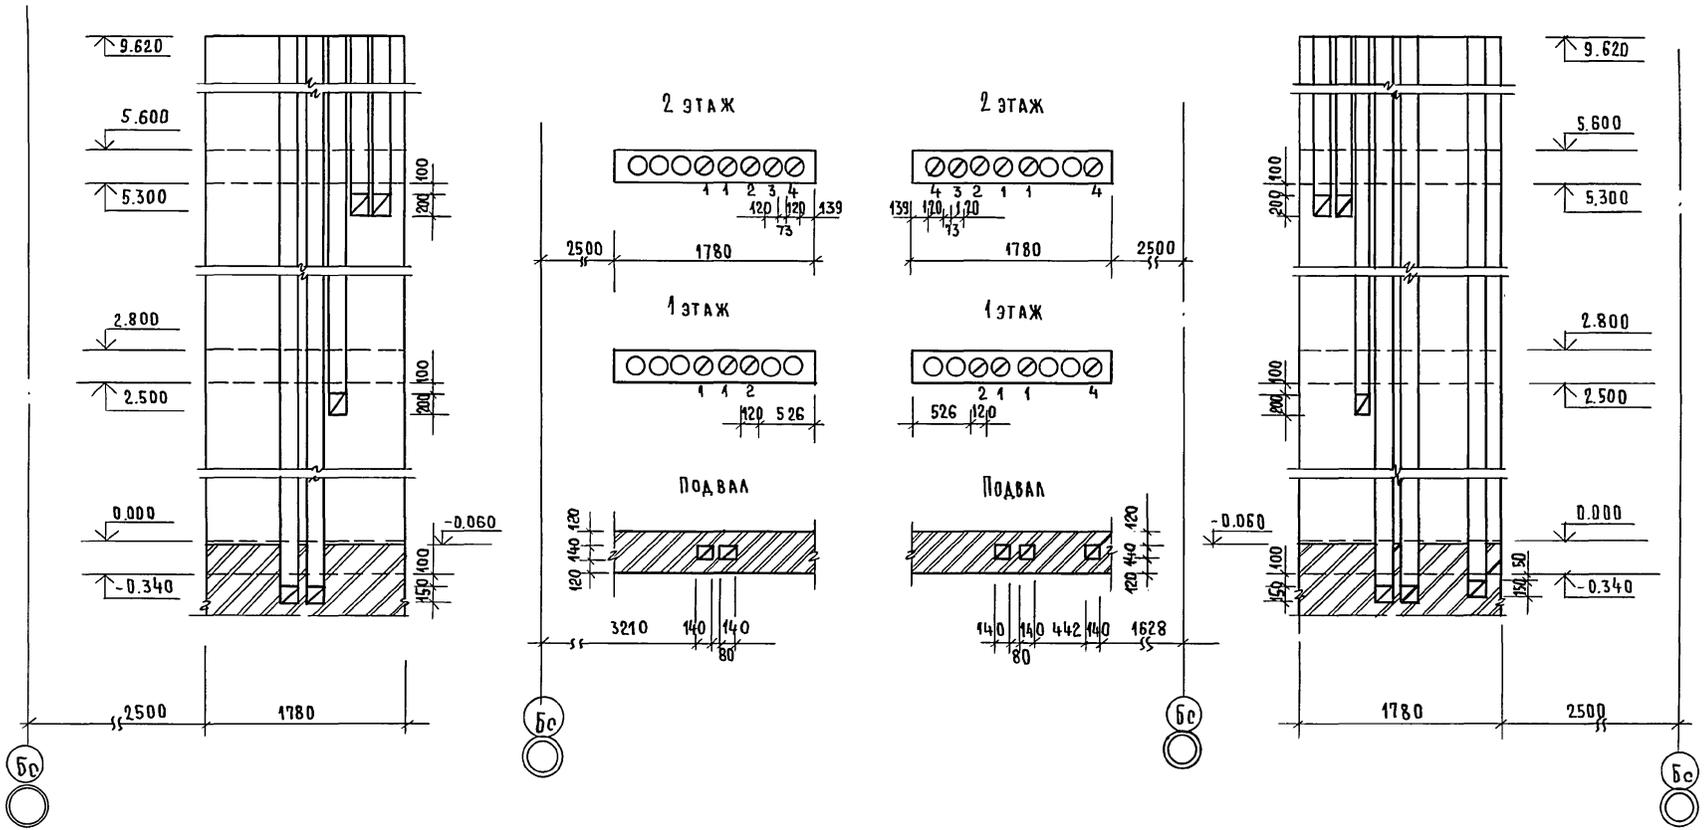

17 - 0137.89 - АС					
ПРИВЯЗАН:	И. КОНТР. ЗЕМЛЯК	2-ЭТАЖНАЯ РЯДОВАЯ БЛОК-СЕКЦИЯ НА 6 КВАРТИР 1-2-3	СТАДИЯ	ЛИСТ	ЛИСТОВ
	НАЧ. МАСТ РАДЫГИН		Р	58	
	ЗАМ. НАЧМ ЗЕМЛЯК	РАЗВЕРТКИ ВЕНТИЛЯЦИОННЫХ КАНАЛОВ В СТОЯКАХ В0-1; В0-2.	ЦНИИЭП ГРАЖДАНСЕЛЬСТРОИ		
	ГЛ. СПЕЦ. ЗЕМЛЯК				
	ИСПОЛН. СУХАРЕНКО				
ИНВ. №	ПРОВЕР. ЗЕМЛЯК		ФОРМАТ А3		



КОПИРОВАЛ *Сев* 24061-02 60

СОГЛАСОВАНО
 ТМ. СПЕЦ. ОБ.
 ИМВ. № 02
 ПОДПИСЬ И ДАТА
 02.08.95 - 07
 ВЗЯМ. ИМВ. №

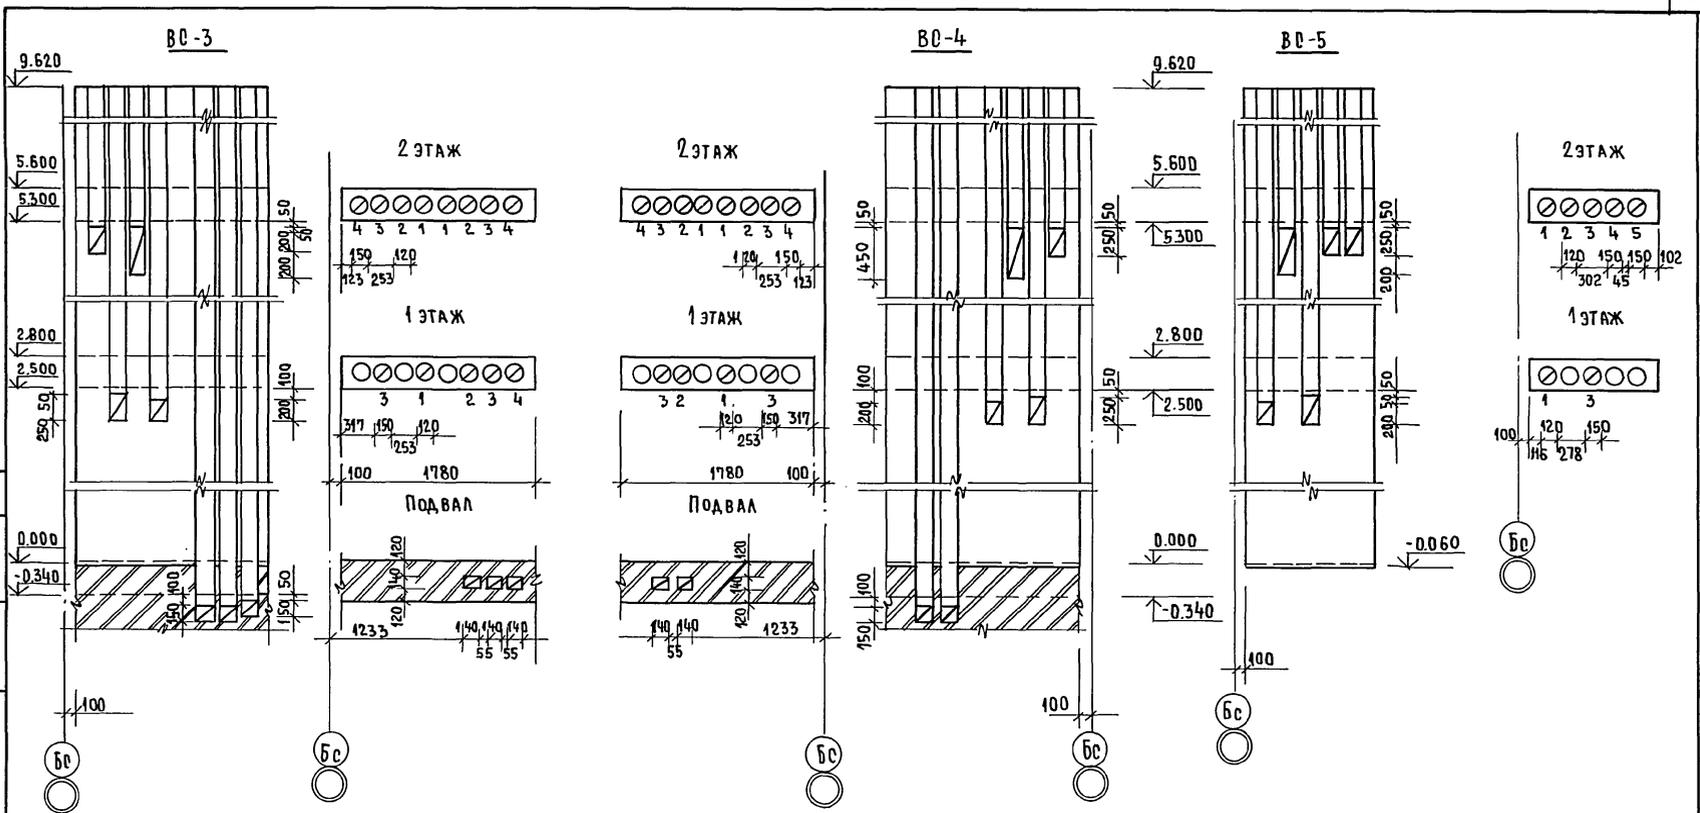

17 - 0137.89 - АС						
ПРИВЯЗАН:	И. КОНТР. ЗЕМЛЯК		2-ЭТАЖНАЯ РЯДОВАЯ БЛОК-РЕКЦИЯ НА 6 КВАРТИР 1-2-3	СТАДИЯ	ЛИСТ	ЛИСТОВ
	НАЧ. МАСТ РАДЫГИН		Р	59		
	ЗАМ. НАЧ. М. ЗЕМЛЯК		ЦНИИЭП			
	ГЛ. СПЕЦ. ЗЕМЛЯК		ГРАЖДАНСКО-СТРОИ			
	ИСПОЛН. БУХАРЕНКО		ФОРМАТ 3			
ИМВ. №	ПРОВЕР. ЗЕМЛЯК	КОПИРОВАЛ	24061-02	61	ФОРМАТ 3	

Альбом II

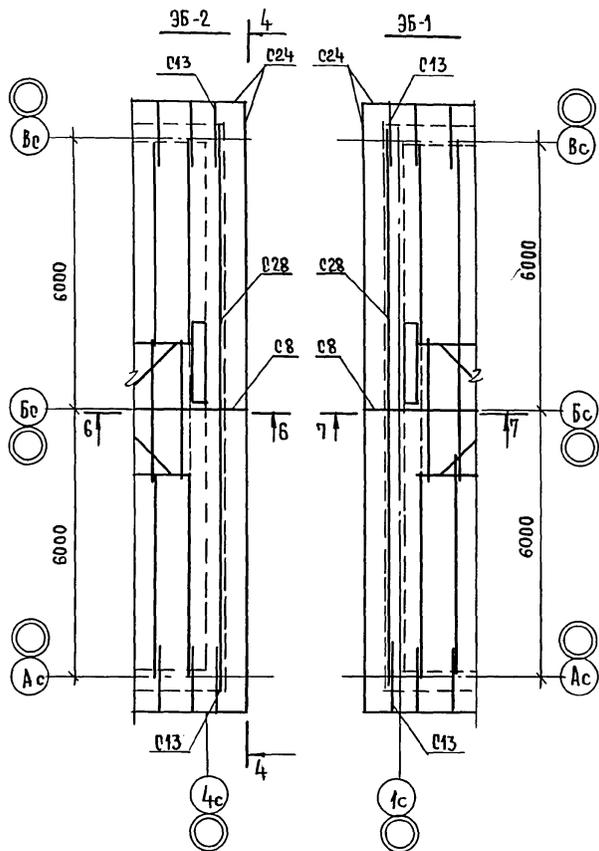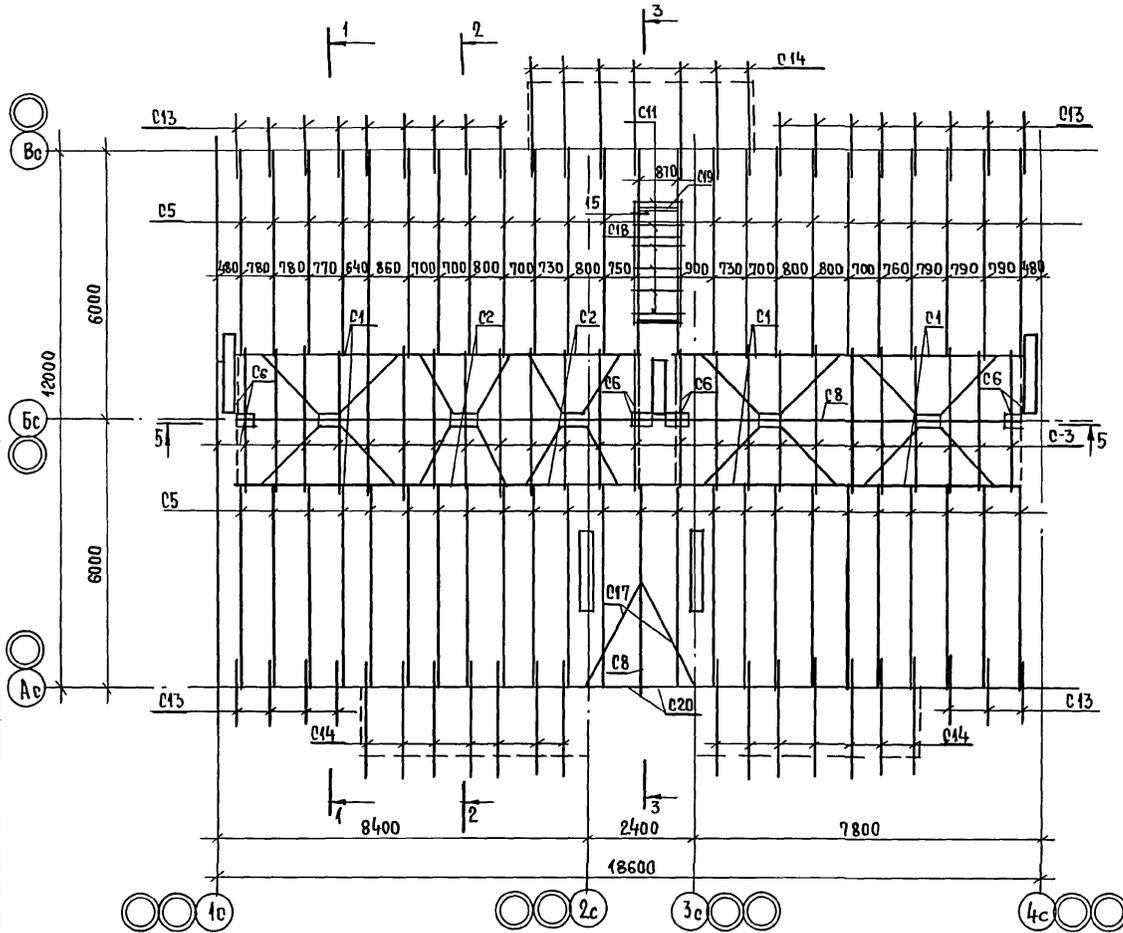

ИНВ. ПОЛ. ПОДПИСЬ И ДАТА ВЗАМ. ИНВ. №
2-7875-88





		17 - 0137. 89 - А0	
ИНВ. №	ПРИВЯЗАН:	И. КОНТР. ЗЕМЛЯК	2-этажная рядовая блок-секция на 6 квартир 1-2-3
		НАЧ. М. РАДЫГИН	СТADIЯ ЛИСТ ЛИСТОВ
		ЗАМ. НАЧ. М. ЗЕМЛЯК	Р 60
		ГЛ. СПЕЦ. ЗЕМЛЯК	ЦНИИЭП ГРАЖДАНСКОГО СТРОИТЕЛЬСТВА
		ИСПОЛН. СУХАРЕНКО	
		ПРОВЕР. ЗЕМЛЯК	

КОПИРОВАЛ *Сул* 24061-02 62 ФОРМАТ А3

Альбом II

3Б-3

3Б-4

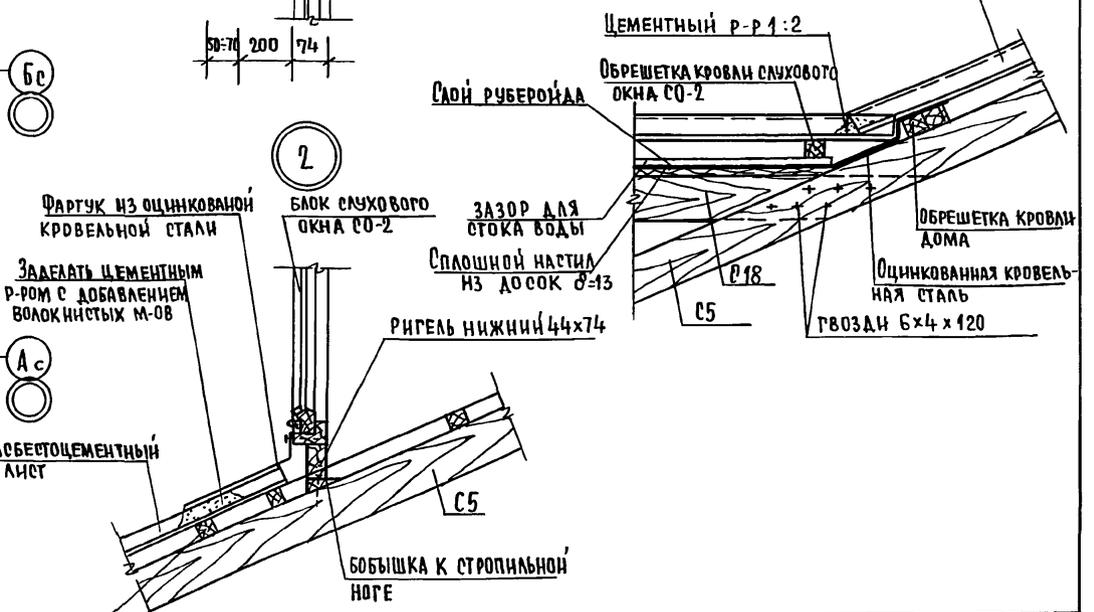
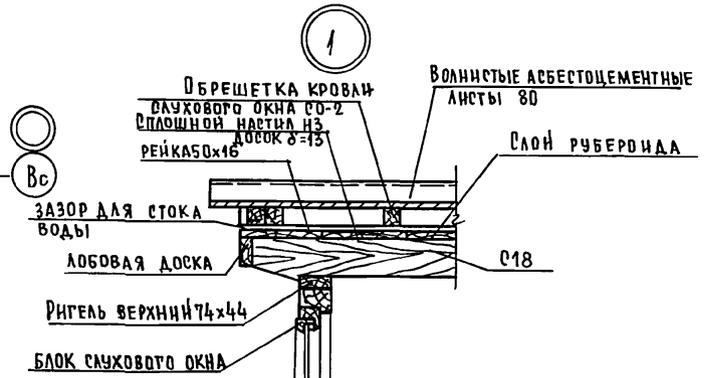
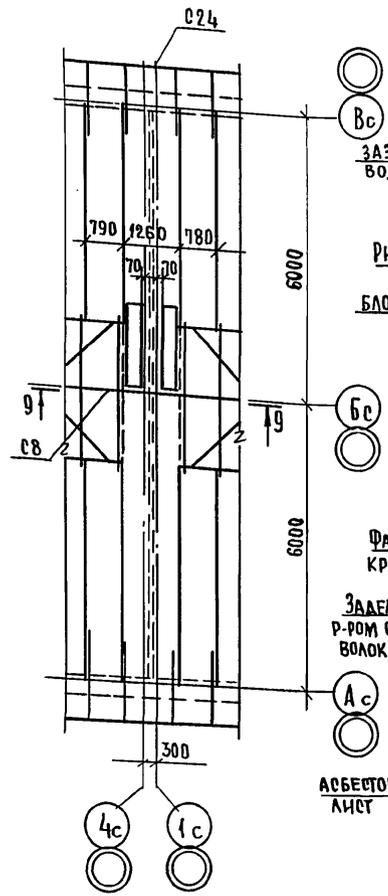
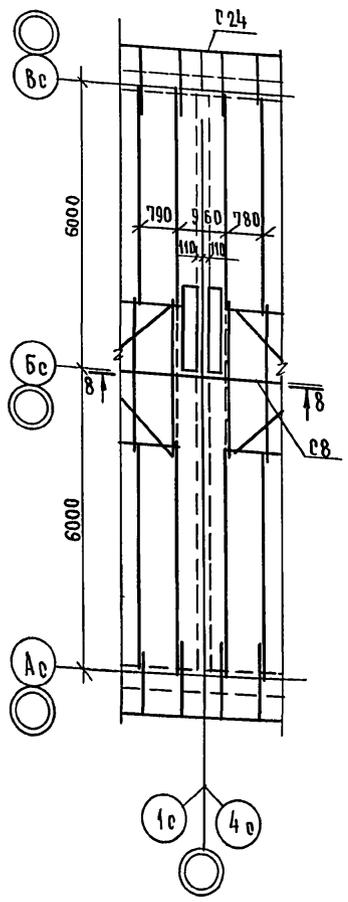


ИНВ. ЛПОДЛ. 2-78055-89
ПОАПИСЬ Ч. ДАТА
ВЗАМ. ИНВ. №

				17 - 0137. 89 - АС			
ПРИВЯЗАН:	И. КОНТР. ЗЕМЛЯК	НАЧ. МАСТ. РАДЫГИН	ЗАМ. НАЧ. ЗЕМЛЯК	2-этажная рядовая блок-секция на б.квартир 1-2-3	ЭТАЖИЯ	ЛИСТ	ЛИСТОВ
	ИСПОЛН. СУХАДЕНКО	ПРОВЕР. ЗЕМЛЯК			Р	61	
ИНВ. №					ЦНЦЭП ГРАЖДАНСЕЛЬСТРОЙ		

КОПИРОВАЛ Ель 24061-02 63 ФОРМАТ А3

Альбом I

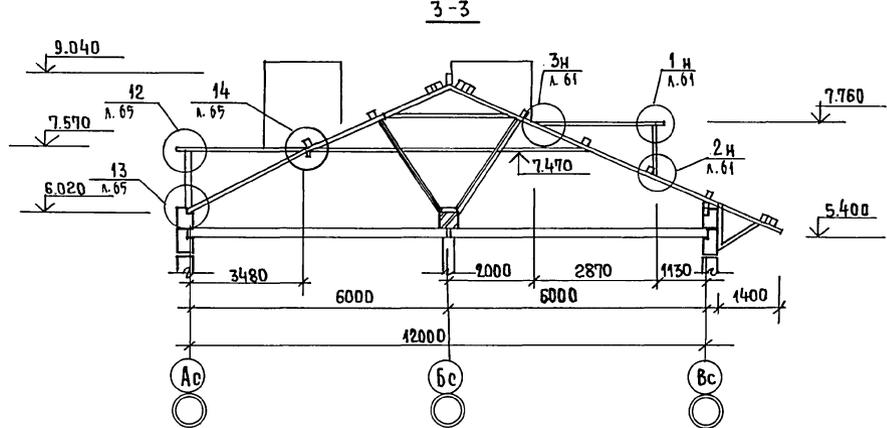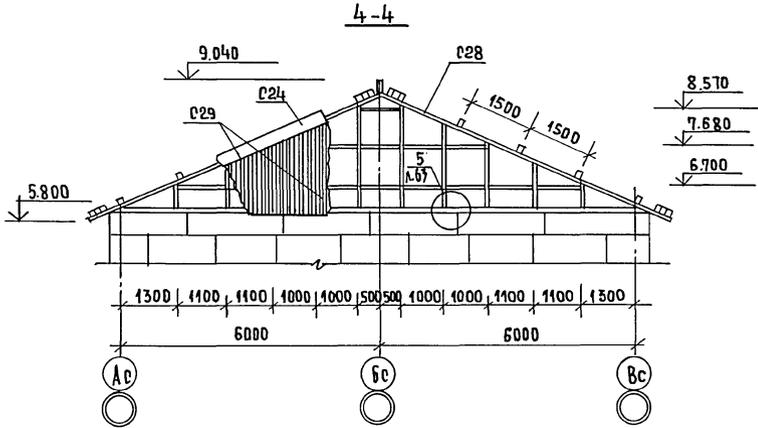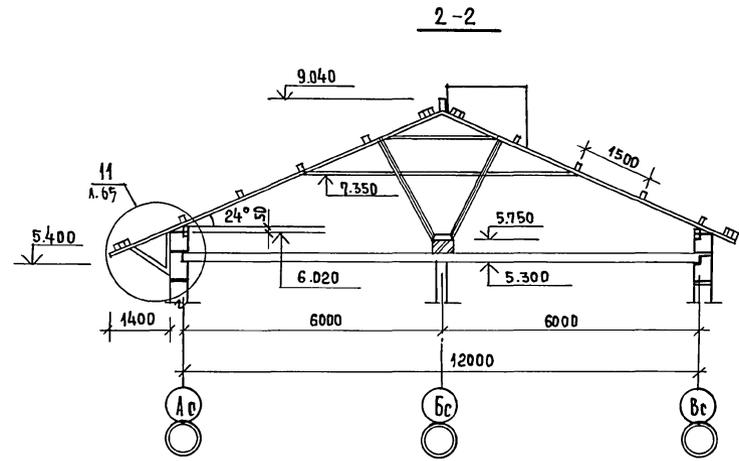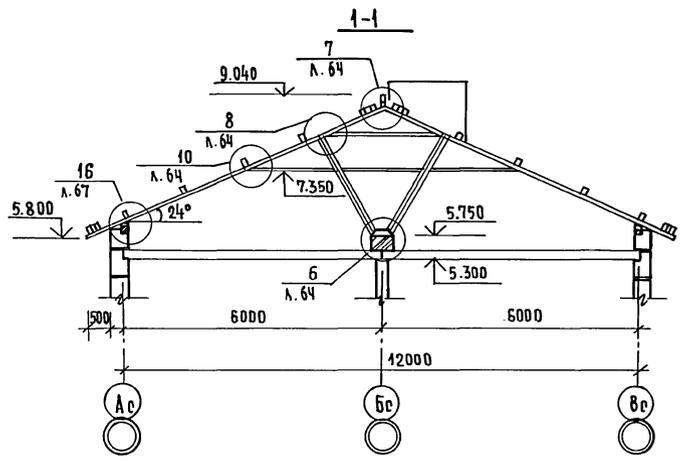

ИНВ. № ПОДЛ. ПОДАТЬСЯ И ДАТА ВЗАИМНОСТИ
С. 7077-90

				17 - 0137.89 - АС			
ПРИВЯЗАН:				И.КОНТР. ЗЕМЛЯК	2 - ЭТАЖНАЯ РЯДОВАЯ БЛОК-СЕКЦИЯ НА 6 КВАРТИР 1-2-3 СТРОПИЛА. РАЗРЕЗЫ 1-1, 2-2, 3-3, 4-4	СТАРИЯ ЛИСТ	ЛИСТОВ.
				НАЧ.МАСТ. РАДЫГИН		Р	62
				ЗАМ.НЧ.М. ЗЕМЛЯК			
				ГЛ. СПЕЦ. ЗЕМЛЯК			
ИНВ. №				ИСПОЛН. СУХАРЕНКО			ЦНИИЭП ГРАЖДАНСКОЙ СТРОИ
				ПРОВЕРИЛ ЗЕМЛЯК			



КОПИРОВАЛЕ 24061-02 64

ФОРМАТ А3

5-5



6-6

7-7

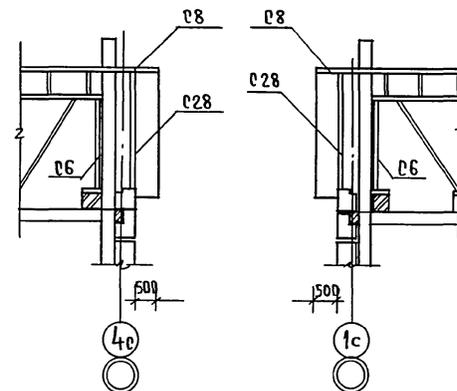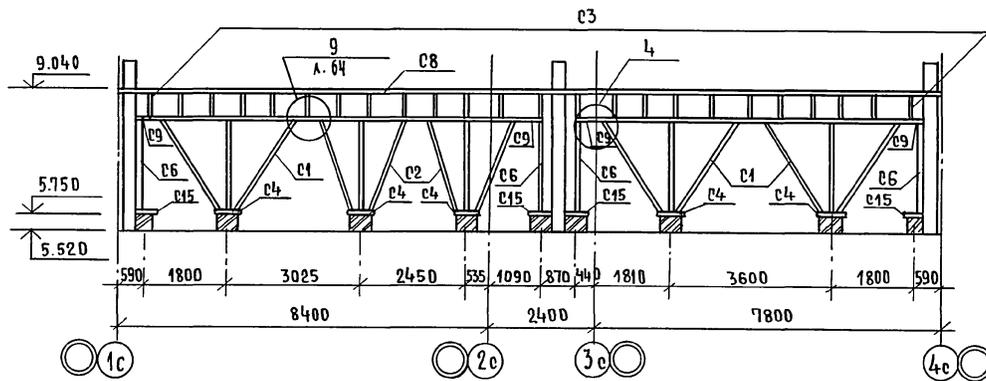


АЛЬБОМ II

4

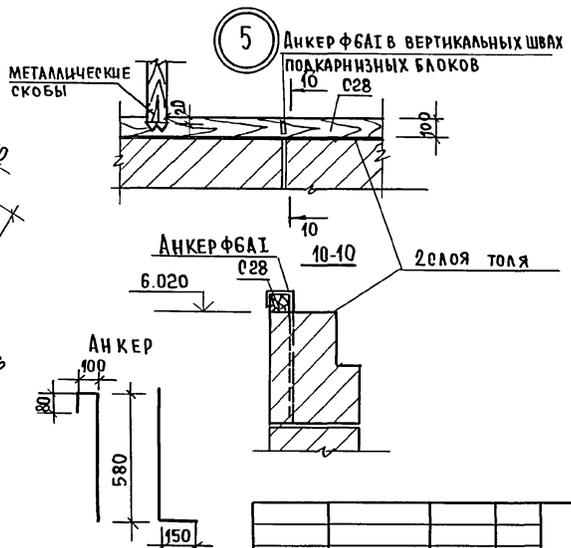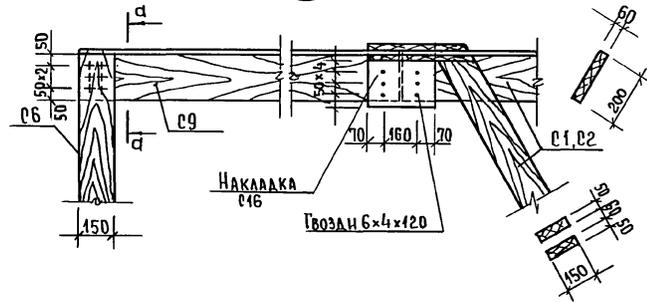

8-8

9-9

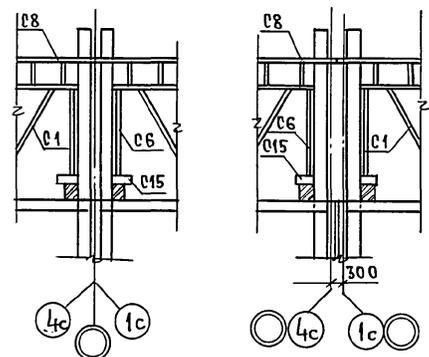

ИНВ. ПОДПИСЬ И ДАТА ВЗЯТ. ИНВ. № 2-3095-91

ПРИВЯЗАН

ИНВ. №	И. КОНТР. ЗЕМЛЯК	НАЧ. МАС. РАДЫГИН	ЗАМ. НАЧ. М. ЗЕМЛЯК	РА. СПЕЦ. ЗЕМЛЯК	НЕПОДН. СУХАРЕНКО	ПРОВЕР. ЗЕМЛЯК
--------	------------------	-------------------	---------------------	------------------	-------------------	----------------






2-ЭТАЖНАЯ РЯДОВАЯ БЛОК-СЕКЦИЯ НА 6 КВАРТИР 1-2-3
СТРОПИЛА РАЗРЕЗЫ 5-5, 6-6, 7-7, 8-8, 9-9 УЗЛЫ 4.5.

СТАДИА ЛИСТ		ЛИСТОВ
Р	63	
ЦНИИЭП ГРАЖДАНСКОГО СТРОИТЕЛЬСТВА		

17 - 0137. 89 - АС

КОПИРОВАЛ ЕЩЕ 24061-02 65







АЛЬБОМ П

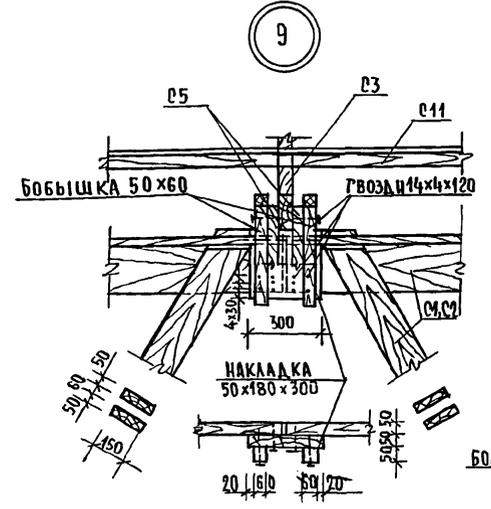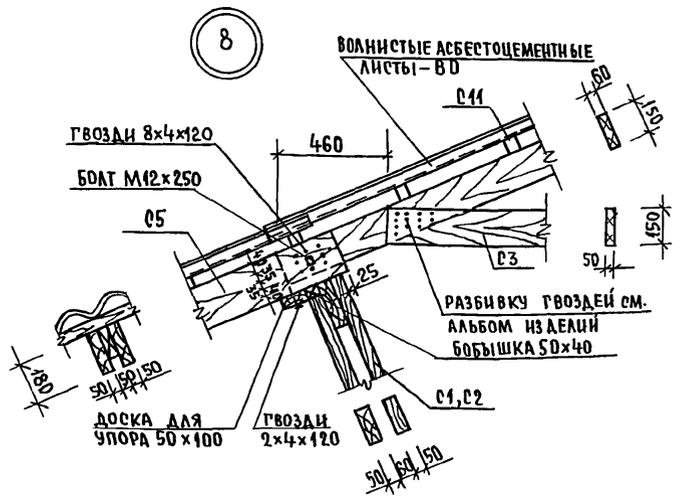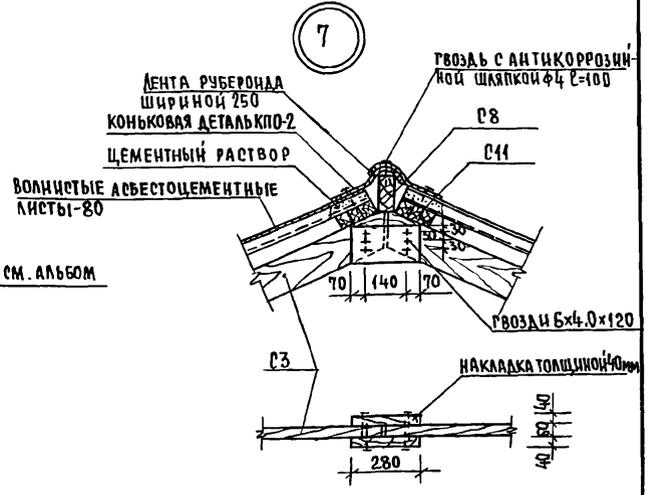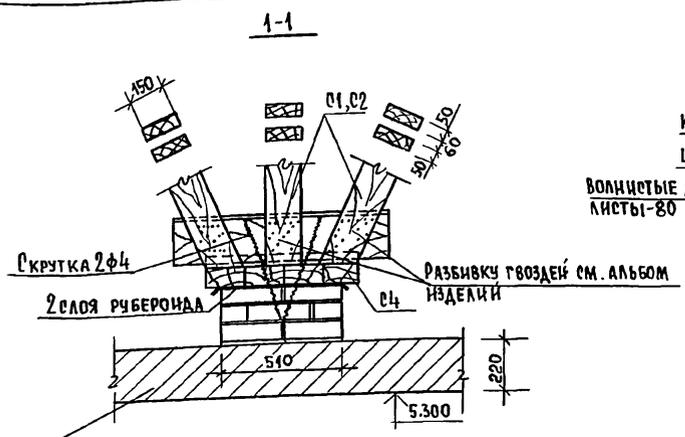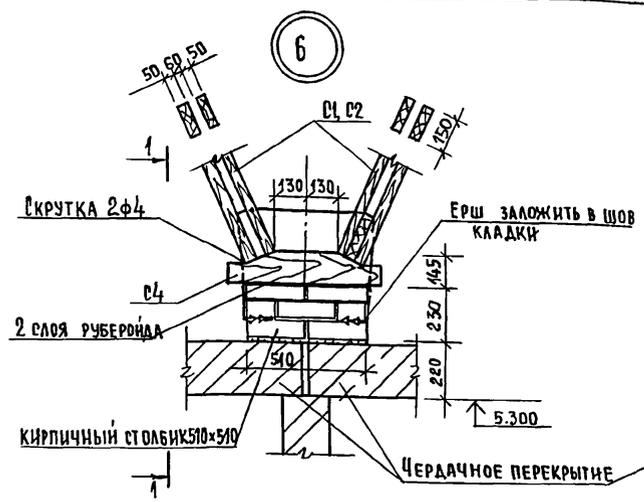

ИНВ. № ПОЛ. ПОДПИСЬ И ДАТА ВЗЛ. И. И. В. № 0-7855-92

				17 - 0137. 89 - АС					
ПРЦВЯЗАН:				Н. КОНТР. ЗЕМЛЯК	В. И.	2 - ЭТАЖНАЯ РЯДОВАЯ БЛОК-ОБЪЕКТ НА 6 КВАРТИР 1-2-3	СТАДИЯ	ЛИСТ	ЛИСТОВ
				НАЧ. МАСТ. РАДЫГИН	В. И.		Р	64	
				ЗАМ. И. М. ЗЕМЛЯК	В. И.		ЦНИИЭП ГРАЖДАНСКОЙ СТРОИТЕЛЬНОСТИ ФОРМАТ А3		
				ГЛ. СПЕЦ. ЗЕМЛЯК	В. И.				
ИНВ. №				ИСПОЛН. СУХАРЕНКО	В. И.	СТРОИЛА			
				ПРОВЕРИЛ ЗЕМЛЯК	В. И.	УЗЛЫ 6,7,8,9,10			
				КОПИРОВАЛ			Евг 24061-02 66		

АЛБЮМ

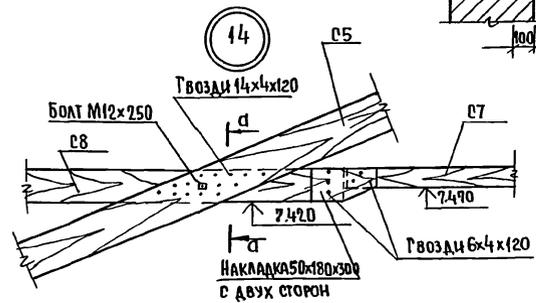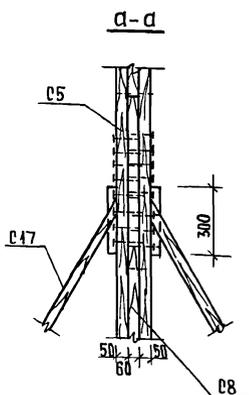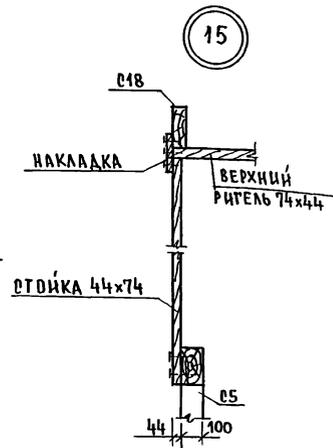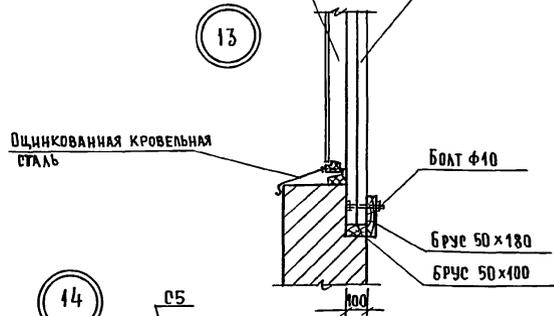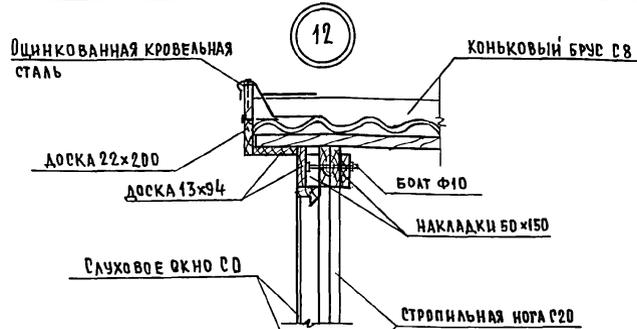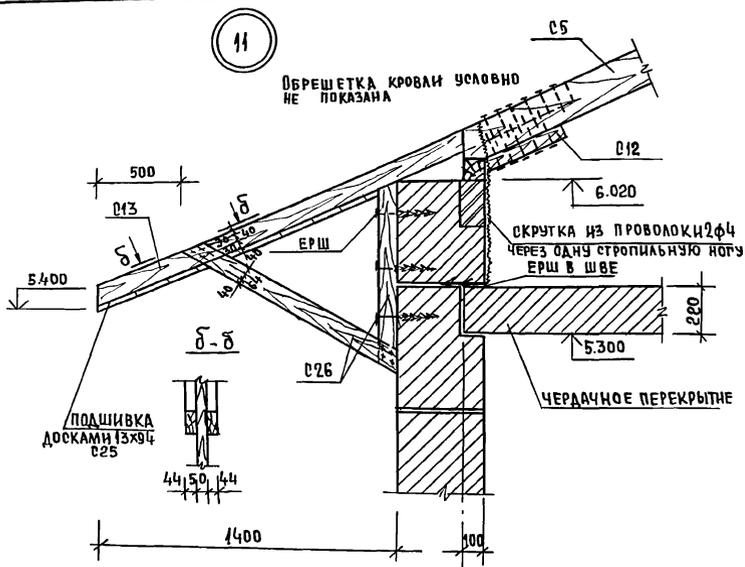

ИНВ. НЕПОДА. ПОДПИСЬ И ДАТА ВЗЛАНЧ. № 0.7095-97

			17-0137.89 - А0			
ПРИВЯЗАН:	И.КОНТ. ЗЕМЛЯК	НАЧ.МАСТ. РАДЫГИН	2-ЭТАЖНАЯ РЯДОВАЯ БЛОК-СЕКЦИЯ НА 6 КВАРТИР 1-2-3	СТАДИЯ	ЛИСТ	ЛИСТОВ
	ЗАМ.И.М. ЗЕМЛЯК	РА.СПЕЦ. ЗЕМЛЯК	СТРОПИЛА. Узлы 11,12,13,14,15.	Р	65	
ИНВ. №	ИСПОЛН. СУХАРЕНКО	ПРОВЕР. ЗЕМЛЯК	ЦНИИ ЭП ГРАЖДАНСЕЛЬСТРОИ			

КОПИРОВАЛ 24061-02 67 ФОРМАТ А3

МАРКА, ПОЗ.	ОБОЗНАЧЕНИЕ	НАИМЕНОВАНИЕ	КОЛ. ШТ.	ОБЪЕМ М ³	ПРИМЕЧАНИЕ
		<u>НЕИЗМЕНЯЕМАЯ ЧАСТЬ</u>			
		<u>ЭЛЕМЕНТЫ ДЕРЕВЯННЫЕ</u>			
С1	17.7-2 09.000 СБ	ФЕРМА СТРОПИЛЬНАЯ НИЖНЯЯ	6	0.197	1.182м ³
С2	17.7-2 010.000 СБ	ФЕРМА СТРОПИЛЬНАЯ НИЖНЯЯ	4	0.177	0.708м ³
С3	17.7-2 011.000 СБ	ФЕРМА СТРОПИЛЬНАЯ ВЕРХНЯЯ	24	0.064	1.536м ³
С4	17.7-2 012.000 СБ	ОПОРНЫЙ ЭЛЕМЕНТ	5	0.066	0.330м ³
С5	ДРЕВЕСИНА ХВОЙНАЯ ГОСТ24454-80	СТРОПИЛЬНАЯ НОГА 100x180, L=5200	48	0.094	4.512м ³
С6		ПОДКОС 50x150, L=2800	16	0.042	0.336м ³
С7		ЗАТЯЖКА 50x100, L=6000	24	0.03	0.720м ³
С8		КОНЬКОВЫЙ БРУС 60x150, п.м.	21,5		0.194м ³
С9		ПРОГОН 60x200, п.м.	15.0		0.180м ³
С10		МАЧЭРАТ 100x100, п.м.	43		0.43м ³
С11		ДВРЕШЕТКА 50x50, п.м.	410		1.025м ³
С12		ОПОРНЫЙ БРУСОК 50x50x400	48	0.001	0.048м ³
С13		КОБЫЛКА 50x100, L=1420	24	0.007	0.170м ³
С14		КОБЫЛКА 50x100, L=2410	21	0.042	0.253м ³
С15		ПОДКАЛКА 50x150, L=450	12	0.003	0.041м ³
С16		НАКЛАДКА 50x180, L=300	14	0.003	0.038м ³
С17		НАРОЖНИКИ 50x180, L=4080	2	0.036	0.073м ³
С18		СТРОПИЛА СЛУХОВОГО ОКНА 60x180, L=3500	2	0.04	0.08м ³
С19		ЗАКАЛКА МЕЖДУ СТРОПИНАМИ 74x150, L=710	1	0.008	0.008м ³
С20		СТРОПИЛЬНАЯ НОГА СЛУХОВОГО ОКНА 60-1 100x150, L=2050	2	0.03	0.062м ³
С21		БРУС 50x100, L=3320	1	0.017	0.017м ³
С22		БРУС 50x180, L=3320	1	0.030	0.030м ³
С23		НИЖНИЙ РИГЕЛЬ СЛУХОВОГО ОКНА СО-2, 44x74, L=1030	1	0.003	0.003м ³
С24		ЛОБОВАЯ ДОСКА 25x175, п.м.	43		0.188м ³
С25		ПОДШИВКА СВЕСОВ 13x94, п.м.	406		0.496м ³

МАРКА, ПОЗ.	ОБОЗНАЧЕНИЕ	НАИМЕНОВАНИЕ	КОЛ. ШТ.	ОБЪЕМ М ³	ПРИМЕЧАНИЕ
С26	ДРЕВЕСИНА ХВОЙНАЯ ГОСТ24454-80	КРОНШТЕЙН 3000x44x144	21	0.019	0.399м ³
С27		ХОДОВЫЕ МОСТИКИ 40x130, п.м.	90		0.468м ³
		<u>ИЗДЕЛИЯ МЕТАЛЛИЧЕСКИЕ</u>			
	ГОСТ 6727-80	СКРУТКА ф4 Вр.I п.м.	480		47,52кг
	ГОСТ 407-76	ПРОТНВЕТРОВЫЕ СКОБЫ	38		38,4кг
		<u>9Б-1</u>			
		<u>ЭЛЕМЕНТЫ ДЕРЕВЯННЫЕ</u>			
С8	ДРЕВЕСИНА ХВОЙНАЯ ГОСТ24454-80	КОНЬКОВЫЙ БРУС 60x150, п.м.	14		0.013м ³
С10		МАЧЭРАТ 100x100, п.м.	13		0.13м ³
С11		ДВРЕШЕТКА 50x50, п.м.	26		0.065м ³
С13		КОБЫЛКА 50x100, L=1420	2	0.007	0.014м ³
С24		ЛОБОВАЯ ДОСКА 25x175, п.м.	45		0.066м ³
С25		ПОДШИВКА СВЕСОВ 13x94, п.м.	100		0.122м ³
С28		КАРКАС ФРОНТОНА 100x100, п.м.	56		0.56м ³
С29		ЗАШИВКА ФРОНТОНА 13x94			0,23м ³
		<u>ИЗДЕЛИЯ МЕТАЛЛИЧЕСКИЕ</u>			
	ГОСТ 5781-82*	АНКЕР ФБА I L=1050	6		1,4кг

ПРИВЯЗАН:

Н. КОНТ. ЗЕМЛЯК
НАЧ. МАСТ РАДЫГИН
В. М. И. М. ЗЕМЛЯК
Г. А. О. П. Е. Ц. ЗЕМЛЯК
ИСПОЛН. СУХАРЕНКО
ПРОВЕР. ЗЕМЛЯК

2-ЭТАЖНАЯ РЯДОВАЯ
БЛОК-СЕКЦИЯ НА 6 КВАРТИР
1-2-3

СТАДИЯ ЛИСТ ЛИСТОВ

Р 66

СПЕЦИФИКАЦИЯ К СХЕМЕ
РАСПОЛОЖЕНИЯ ЭЛЕМЕНТОВ
СТРОПИЛ (НАЧАЛО)

ЦНИИЭП
ГРАЖДАНСЕЛЬСТРОИ

КОПИРОВАЛ Сур 24061-02 68

ФОРМАТ А3

Альбом II


ИНВ. № ПОДА. - ПОЛОНЬ И ДАТА ВЗРА. ИЛИ № 0-3857-94

17-0137.89 - А0

МАРКА ПОЗ.	ОБОЗНАЧЕНИЕ	НАИМЕНОВАНИЕ	КОЛ. ШТ.	ОБЪЕМ М ³	ПРИМЕЧАНИЕ
		<u>ЭБ-2</u>			
		<u>ЭЛЕМЕНТЫ ДЕРЕВЯННЫЕ</u>			
С8	ДРЕВЕСИНА ХВОЙНАЯ ГОСТ 24454-80	КОНЬКОВЫЙ БРУС 60x150, П.М.	1,4		0.013 м ³
С10		МАУЗРАТ 100x100, П.М.	13		0.013 м ³
С11		ОБРЕШЕТКА 50x50, П.М.	26		0.065 м ³
С13		КОБЫЛКА 50x100, L=1420	2	0.007	0.014 м ³
С24		ЛОБОВАЯ ДОСКА 25x175, П.М.	15		0.066 м ³
С25		ПОДШИВКА СВЕГОВ 13x94, П.М.	100		0.122 м ³
С28		КАРКАС ФРОНТОНА 100x100, П.М.	56		0.56 м ³
С29		ЗАШИВКА ФРОНТОНА 13x94			0.13 м ³
		<u>ИЗДЕЛИЯ МЕТАЛЛИЧЕСКИЕ</u>			
	ГОСТ 5781-82*	АНКЕР ФБА1 L=1050	6		1,4 кг
		<u>ЭБ-3</u>			
		<u>ЭЛЕМЕНТЫ ДЕРЕВЯННЫЕ</u>			
С8	ДРЕВЕСИНА ХВОЙНАЯ ГОСТ 24454-80	КОНЬКОВЫЙ БРУС 60x150, П.М.	1		0.009 м ³
С10		МАУЗРАТ 100x100, П.М.	2		0.02 м ³
С11		ОБРЕШЕТКА 50x50, П.М.	10		0.05 м ³
С24		ЛОБОВАЯ ДОСКА 25x175, П.М.	2		0.009 м ³
С25		ПОДШИВКА СВЕГОВ 13x94, П.М.	12		0.015 м ³
		<u>ЭБ-4</u>			
		<u>ЭЛЕМЕНТЫ ДЕРЕВЯННЫЕ</u>			
С8	ДРЕВЕСИНА ХВОЙНАЯ ГОСТ 24454-80	КОНЬКОВЫЙ БРУС 60x150, П.М.	1,3		0,012 м ³

МАРКА ПОЗ.	ОБОЗНАЧЕНИЕ	НАИМЕНОВАНИЕ	КОЛ. ШТ.	ОБЪЕМ М ³	ПРИМЕЧАНИЕ
С10	ДРЕВЕСИНА ХВОЙНАЯ ГОСТ 24454-80	МАУЗРАТ 100x100, П.М.	2,6		0.026 м ³
С11		ОБРЕШЕТКА 50x50, П.М.	26		0.065 м ³
С24		ЛОБОВАЯ ДОСКА 25x175, П.М.	2,6		0.011 м ³
С25		ПОДШИВКА СВЕГОВ 13x94, П.М.	16		0.020 м ³

АЛБОМ II

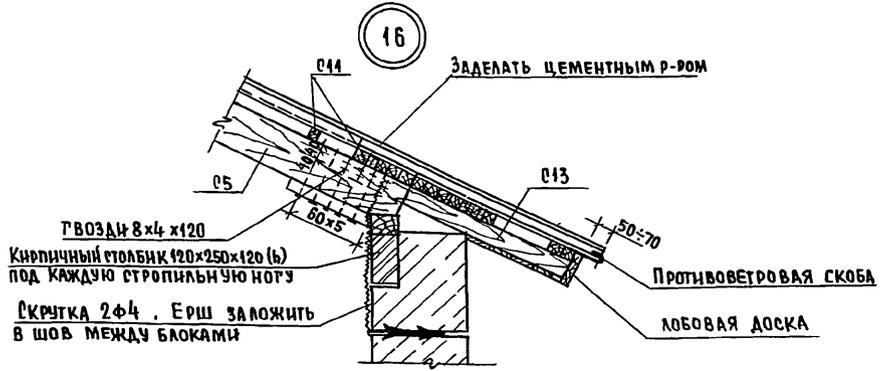

ИНВ. № ПОДАТЬ НА ДАТА ВЗАМ. ИНВ. № 0-7055-95

17 - 0137.89 - А0		
Н. КОНТР. ЗЕМЛЯК	2-ЭТАЖНАЯ РЯДОВАЯ БЛОК-СЕКЦИЯ НА КВАРТИР 1-2-3	СТАДИЯ ЛИСТ ЛИСТОВ
НАЧ. МАСТ. РАДЫГИН		Р 67
ЗАМ. Н.М. ЗЕМЛЯК		
ГЛ. СПЕЦ. ЗЕМЛЯК	СПЕЦИФИКАЦИЯ К СХЕМЕ РАСПОЛОЖЕНИЯ ЭЛЕМЕНТОВ СТРОПИЦА / ОКОНЧАНИЕ / УЗЕЛ 16	ЦНИИЭП
ИСПОЛН. СУХАРЕНКО		ГРАЖДАНСКОЕ СТРОИТЕЛЬСТВО
ПРОВЕР. ЗЕМЛЯК		ФОРМАТ А3

ПРИВЯЗАН:






ИНВ. №			
--------	--	--	--

КОПИРОВАЛ *Евг* 24061-02 69

СПЕЦИФИКАЦИЯ ЭЛЕМЕНТОВ БЛОКА СЛУХОВОГО ОКНА БСО-1

МАРКА ПОЗ.	ОБОЗНАЧЕНИЕ	НАИМЕНОВАНИЕ	КОЛ. ШТ.	ОБЪЕМ, М ³	ПРИМЕЧАНИЕ
		ДЕРЕВЯННЫЕ ДЕТАЛИ СО			
1	ДРЕВЕСИНА ХВОЙНАЯ ГОСТ24454-80	БРУС 74x47 , п.м	9,9	0,034	
2		БРУС 55x55 , п.м.	11,6	0,035	
	ГОСТ 111-78	СТЕКЛО , м ²	1,44		
3	ГОСТ 5088-78*	ПЕТЛИ НАКЛАДНЫЕ	4		
4	ГОСТ 5090-86	ЗАВЕРТКА ОКОННАЯ ВРЕЗНАЯ	2		

Блок слухового окна БСО-1

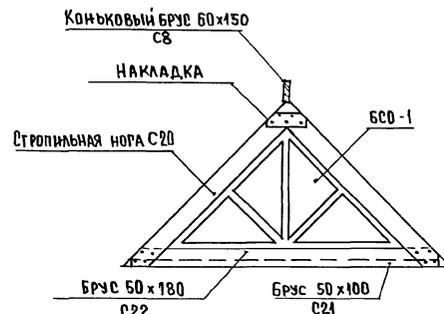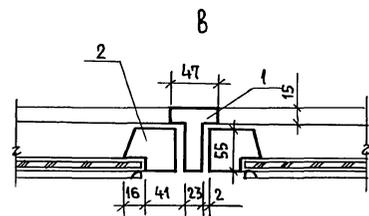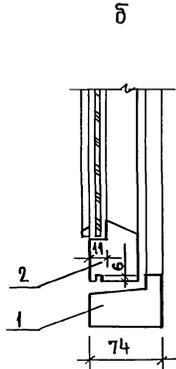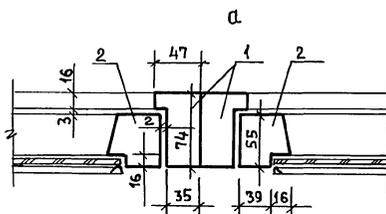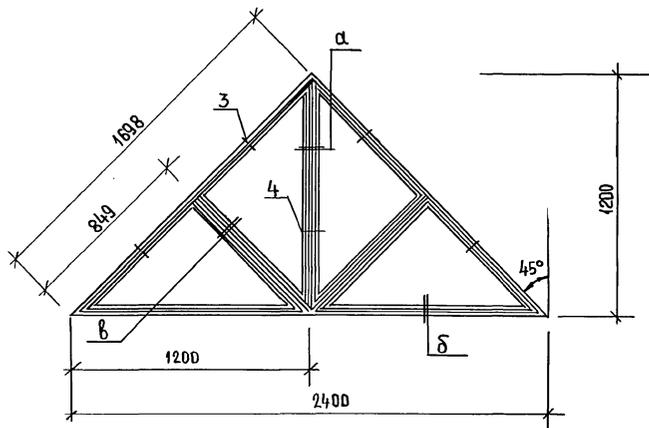

17 - 0137. 89 - АС

ПРИВЯЗАН:







ИНВ.№	И. КОНТР.	ЗЕМЛЯК
И. НАЧ. МАСТ.	РАДЫГИН	
И. ЗАМ. Н. М.	ЗЕМЛЯК	
И. РАСПЕЛ.	ЗЕМЛЯК	
И. ИСПОЛН.	СУХАРЕНКО	
И. ПРОВЕР.	ЗЕМЛЯК	

И. НАЧ. МАСТ.	РАДЫГИН
И. ЗАМ. Н. М.	ЗЕМЛЯК
И. РАСПЕЛ.	ЗЕМЛЯК
И. ИСПОЛН.	СУХАРЕНКО
И. ПРОВЕР.	ЗЕМЛЯК

И. НАЧ. МАСТ.	РАДЫГИН
И. ЗАМ. Н. М.	ЗЕМЛЯК
И. РАСПЕЛ.	ЗЕМЛЯК
И. ИСПОЛН.	СУХАРЕНКО
И. ПРОВЕР.	ЗЕМЛЯК

2-ЭТАЖНАЯ РЯДОВАЯ
БЛОК-СЕКЦИЯ НА 6 КВАРТИР
1-2-3БЛОК СЛУХОВОГО ОКНА БСО-1
УЗЛЫ. СПЕЦИФИКАЦИЯ.СТАДИЯ ЛИСТ ЛИСТОВ
Р 68ЦНИИЭП
ГРАЖДАНСКОГО СТРОИТЕЛЬСТВА
ФОРМАТ А3КОПИРОВАЛ *Евг* 24061-02 70

БЛОК СЛУХОВОГО ОКНА БСО-2

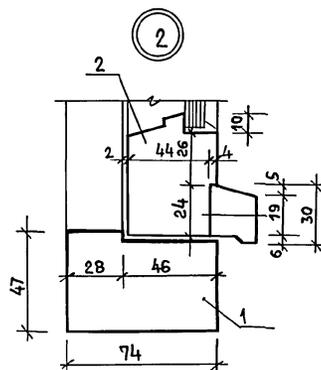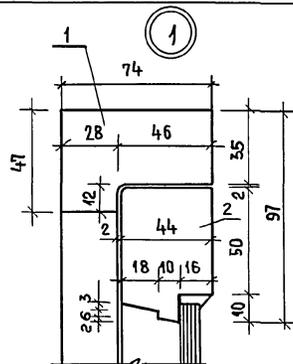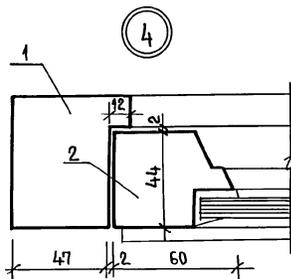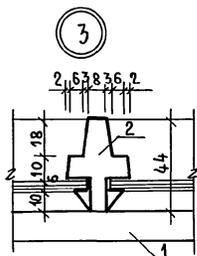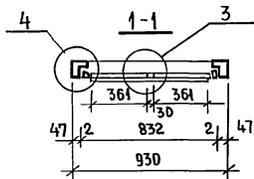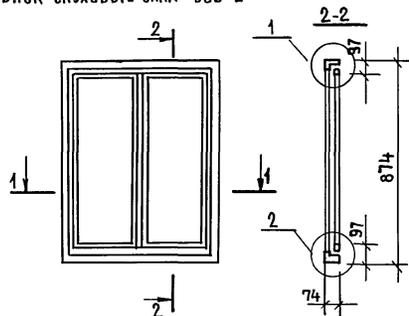

СПЕЦИФИКАЦИЯ ЭЛЕМЕНТОВ БЛОКА СЛУХОВОГО ОКНА БСО-2

МАРКА ПОЗ.	ОБОЗНАЧЕНИЕ	НАИМЕНОВАНИЕ	КОЛ. ШТ.	ОБЪЕМ, М ³	ПРИМЕЧАНИЕ
1	ДРЕВЕСИНА ХВОЙНАЯ ГОСТ4254-80	ДРЕВЕСИНА КОРОБКИ, М ³		0,013	
2		ДРЕВЕСИНА ПЕРЕПЛЕТА, М ³		0,014	
3		РУЧКИ-СКОБЫ, $\delta=65$			
		ГОСТ 5087-80	1	0,012	
		ПЕТАЛИ ОКОННЫЕ РАЗМЕРНЫ $\delta=75$			
		ГОСТ 5088-78	2		
		ЗАДВИЖКИ ОКОННЫЕ			
		ГОСТ 5090-86	2		
		СТЕКЛО ОКОННОЕ 356x695 (2шт)			
		ГОСТ 111-78, М ²		0,50	

ИНВ. ПОЛ. ПОДПИСЬ ЧАСТА ВЗАМ. ЧИВ. №

0-7855-97

ПРИВЯЗАН:

ИНВ. №

И.КОНТР. ЗЕМЛЯК
И.Ч.МАСТ. РАДЫГИН
ЗАМ. И. ЗЕМЛЯК
РА. СПЕЦ. ЗЕМЛЯК
ИСПОЛН. СУХАРЕНКО
ПРОВЕР. ЗЕМЛЯК

[Handwritten signatures]

2-этажная рядовая
блок-секция на Б.квартир
1-2-3
Блок слухового окна БСО-2
Узлы. Спецификация.


СТАНЦИЯ Лист Листов
Р 69
ЦНИИЭП
ГРАЖДАНСКОЕ СТРОИТЕЛЬСТВО
ФОРМАТ А3

17-0137.89 - АС

КОПИРОВАЛ *[Handwritten]* 24061-02 71

СПЕЦИФИКАЦИЯ МЕТАЛЛИЧЕСКИХ ЭЛЕМЕНТОВ ОГРАЖДЕНИЯ ЛОДНИЙ

Альбом II

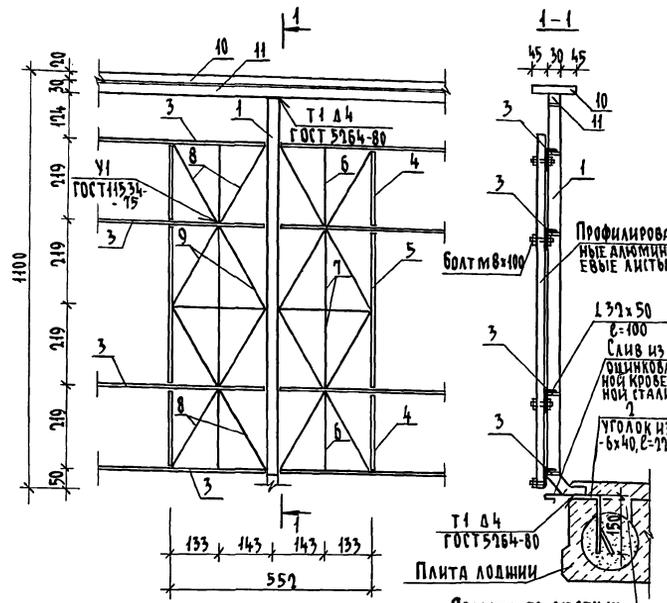

Марка поз.	Обозначение	Наименование	Кол-во		Масса ед. изг.	Примечание
			вар I	вар II		
1		Квадрат $\square 30$ ГОСТ 5991-88, СТ 3 ГОСТ 555-88, С-1430	7	7	7,978	
2		Полоса -40×5 ГОСТ 103-76, СТ 3 ГОСТ 555-88, С-225	7	7	0,424	
3		Полоса -30×10 ГОСТ 103-76, СТ 3 ГОСТ 555-88, п.м	18,60	18,48	2,355	
4		Полоса -30×10 ГОСТ 103-76, СТ 3 ГОСТ 555-88, С-209	4	8	0,492	
5		Полоса -30×10 ГОСТ 103-76, СТ 3 ГОСТ 555-88, С-428	2	4	1,008	
6		Полоса -30×5 ГОСТ 103-76, СТ 3 ГОСТ 555-88, С-209	4	8	0,246	
7		Полоса -30×5 ГОСТ 103-76, СТ 3 ГОСТ 555-88, С-428	4	8	0,504	
8		Полоса -30×5 ГОСТ 103-76, СТ 3 ГОСТ 555-88, С-243	8	16	0,287	
9		Полоса -30×5 ГОСТ 103-76, СТ 3 ГОСТ 555-88, С-746	8	16	0,290	
10		Полоса -100×10 ГОСТ 103-76, СТ 3 ГОСТ 555-88, С-1660	1	1	88,17	
11		Квадрат $\square 30$ ГОСТ 5991-88, СТ 3 ГОСТ 555-88, С-4660	1	1	32,90	

Стойки металлического ограждения привариваются к анкерам, заложеным в плиту лоднии по месту.
 Все металлические элементы крепятся между собой при помощи сварных соединений.

Для крепления поз. 11 в стеновых блоках лодний предусмотрены закладные детали.

Данный лист читать совместно с листами АС 17, 18

17 - 0137. 89 - АС

Имя, № подл., подпись и дата. В.А.М.И.В.А. 0-2897-99

Привязан	И.КОНТ. ЗЕМЛЯК	2-ЭТАЖНАЯ РЯДОВАЯ БЛОК-СЕКЦИЯ № 5 КВАРТИР 1-2-3	СТАНДА ЛИСТ	ЛИСТОВ
	НАЧ.МАСТ РАДЫГИН		Р	71
	ЗАМ.НАЧ. ЗЕМЛЯК		МЕТАЛЛИЧЕСКИЕ ЭЛЕМЕНТЫ ОГРАЖДЕНИЯ ЛОДНИЙ	
ИМ.№	ИСПОЛН. СУХАВЕНКО ПРОВЕР. ЗЕМЛЯК		ЦНИИЭП ГРАЖДАНСКОЙ СТРОИТЕЛЬНОСТИ	

КОПИРОВАЛ бж 24064-02 (73) ФОРМАТ А3
 Шифр 28.0490 MB