

ТИПОВОЙ ПРОЕКТ
114-12-222.90

ДВУХЭТАЖНЫЙ ДВУХСЕКЦИОННЫЙ
12-КВАРТИРНЫЙ ЖИЛОЙ ДОМ
С 1-2-3 КОМНАТНЫМИ КВАРТИРАМИ

АЛЬБОМ I

Архитектурно-строительные решения

ТИПОВЫЙ ПРОЕКТ
114-12-222.90

ДВУХЭТАЖНЫЙ ДВУХСЕКЦИОННЫЙ
12-КВАРТИРНЫЙ ЖИЛОЙ ДОМ
С 1-2-3 КОМНАТНЫМИ КВАРТИРАМИ

АЛЬБОМ I

СОСТАВ ПРОЕКТА

АЛЬБОМ I - Архитектурно-строительные решения.

АЛЬБОМ II - Отопление и вентиляция, водопровод
и канализация, газоснабжение.

АЛЬБОМ III - Электрооборудование, устройство связи и сигнализация

АЛЬБОМ IV - Сметы

АЛЬБОМ V - Спецификация оборудования

АЛЬБОМ VI - Ведомость потребности в материалах

Разработан ЦНИИЭПграждансельстрой

Проект утвержден Госкомархитектуры
приказ № III от 4.01.90г

Главный инженер института
Главный архитектор проекта

Лейзерович М.Г.
Бржозовский Г.А.

МОСКВА
1990г.

Альбом I

ЧИСЛО ПОДЛИННОСТИ ДАТА ЗАМЕНИЛ
2-5919-3

ВЕДОМОСТЬ ОСНОВНЫХ КОМПЛЕКТОВ РАБОЧИХ ЧЕРТЕЖЕЙ

| Обозначение | Наименование | Примечание |
|-------------|-----------------------------------|------------|
| АС | Архитектурно-строительные решения | |
| ОВ | Отопление и вентиляция | |
| ВК | Водопровод и канализация | |
| ГС | Газоснабжение | |
| ЭО | Электрооборудование | |
| СС | Связь. Сигнализация | |

ВЕДОМОСТЬ РАБОЧИХ ЧЕРТЕЖЕЙ ОСНОВНОГО КОМПЛЕКТА

| Лист | Наименование | Примечание (стр.) |
|------|--|----------------------|
| 1-6 | Общие данные | 2-7 |
| 7 | Схема расположения элементов фундаментов в осах „1” - „5” | 8 |
| 8 | Схема расположения элементов фундаментов в осах „5” - „9” | 9 |
| 9 | Схема расположения элементов фундаментов в осах „1” - „5” (вариант с подвалом) | 10 |
| 10 | Схема расположения элементов фундаментов в осах „5” - „9” (вариант с подвалом) | 11 |
| 11 | Фундаменты. Сечения 1-1 ... 10-10, 4'-4' ... 9'-9' | 12 |
| 12 | Фундаменты. Сечения II-II ... 17-17, 12'-12' | 13 |
| 13 | Спецификация к схемам расположения элементов фундаментов | 14 |
| 14 | Схемы расположения перемычек на отм. ниже отм. 0.000 ведомость перемычек | 15 |
| 15 | Схемы расположения элементов подошвы фундаментов в осах „1” - „5” (вариант) | 16 |

Проект соответствует действующим нормам и правилам

ГЛ. АРХИТЕКТОР ПРОЕКТА

Брикозовский

Г. А. Брикозовский

ГЛ. ИНЖЕНЕР ПРОЕКТА ПРИВЯЗКИ

| Лист | Наименование | Примечание (стр.) |
|------|---|----------------------|
| 16 | Схемы расположения элементов подошвы фундаментов в осах „5” - „9” (вариант) | 17 |
| 17 | Фундаменты. Сечения 1-1 ... 10-10 (вариант) | 18 |
| 18 | Схемы расположения элементов фундаментов по оси „A” (вариант) | 19 |
| 19 | Схемы расположения элементов фундаментов по оси „B” (вариант) | 20 |
| 20 | Схемы расположения элементов фундаментов по оси „B” (вариант) | 21 |
| 21 | Схемы расположения элементов фундаментов по осям „1, 2, 8, 9” (вариант) | 22 |
| 22 | Схемы расположения элементов фундаментов по осм 3, 6, 4, 7 Сечения а-а, б-б, б-б (вариант) | 23 |
| 23 | Спецификация к схемам расположения элементов фундаментов /начало/ (вариант) | 24 |
| 24 | Спецификация к схемам расположения элементов фундаментов /продолжение/ (вариант) | 25 |
| 25 | Спецификация к схемам расположения элементов фундаментов /окончание/ (вариант) | 26 |
| 26 | Техподполье. План на отм. - 2.140 Секция в осах „1” - „5” | 27 |
| 27 | Техподполье. План на отм. - 2.140 Секция в осах „5” - „9” | 28 |
| 28 | Подвал (вариант) План на отм - 2.140, - 2.500 | 29 |

| | | | | |
|--|--|--|----------|--|
| | | | Привязан | |
| | | | | |
| | | | | |
| | | | | |
| | | | | |

| | | | | | | |
|-------------|--------------|---------------------|--|--------|------|--------|
| И.КОНТР. | Ивановская | <i>Ивановская</i> | 2-ЭТАННЫЙ 2-СЕКЦИОННЫЙ 12-КВАРТИРНЫЙ ЖИЛОЙ ДОМ С 1-2-3 КОМНАТНЫМИ КВАРТИРАМИ | Стадия | Лист | Листов |
| НАЧ.МАТР. | Радыгин | <i>Радыгин</i> | | Р | 1 | |
| ЗАМ.И.М. | Земляк | <i>Земляк</i> | | | | |
| Г.А.П. | Брикозовский | <i>Брикозовский</i> | | | | |
| Г.А.СПЕЦ.К. | Ивановская | <i>Ивановская</i> | | | | |
| Исполнитель | Шданов | <i>Шданов</i> | | | | |
| Проверил | Ивановская | <i>Ивановская</i> | | | | |

Общие данные
(начало) ЦНИИЭП
ГРАНДСЕЛЬСТРОЙ

ВЕДОМОСТЬ РАБОЧИХ ЧЕРТЕЖЕЙ ОСНОВНОГО КОМПЛЕКТА

Альбом 1

| | |
|--------|----------|
| ЧНВ №: | ПОДЛОНКА |
| ЧНВ №: | ЧАРТА |
| ЧНВ №: | ВЗАМННЯ |
| ЧНВ №: | ЧАРТА |
| ЧНВ №: | ЧАРТА |

2-3919-4

| Лист | Наименование | Примечание (стр.) |
|------|--|----------------------|
| 29 | ПОДВАЛ (ВАРИАНТ). План на отм. -2.140, -2.500 | 30 |
| 30 | ФАСАДЫ В ОСЯХ 1-9, 1-5, А-В | 31 |
| 31 | ФАСАДЫ В ОСЯХ 9-1, 5-1 | 32 |
| 32 | ФАСАДЫ В ОСЯХ 1-5, 5-1 (ВАРИАНТ) | 33 |
| 33 | ФАСАДЫ В ОСЯХ 9-5, 5-9 (ВАРИАНТ) | 34 |
| 34 | СЕКЦИЯ В ОСЯХ 1-5. План на отм. 0,000, 2,800 ЭЛЕМЕНТЫ ЗАПОЛНЕНИЯ ПРОЕМОВ | 35 |
| 35 | СЕКЦИЯ В ОСЯХ 5-9. План на отм. 2,800 ЭЛЕМЕНТЫ ЗАПОЛНЕНИЯ ПРОЕМОВ | 36 |
| 36 | СЕКЦИЯ В ОСЯХ 1-5. План на отм. 0,000, 2,800 СТЕНЫ. ПЕРЕГОРОДКИ | 37 |
| 37 | СЕКЦИЯ В ОСЯХ 5-9. План на отм. 0,000, 2,800 СТЕНЫ. ПЕРЕГОРОДКИ | 38 |
| 38 | СЕКЦИЯ В ОСЯХ 1-5. План на отм. 0,000, 2,800 СТЕНЫ. ПЕРЕГОРОДКИ (ВАРИАНТ) | 39 |
| 39 | СЕКЦИЯ В ОСЯХ 5-9. План на отм. 0,000, 2,800 СТЕНЫ. ПЕРЕГОРОДКИ (ВАРИАНТ) | 40 |
| 40 | ЭЛЕМЕНТЫ ЗАПОЛНЕНИЯ ПРОЕМОВ, ВСТРОЕННАЯ МЕБЕЛЬ. СПЕЦИФИКАЦИЯ | 41 |
| 41 | ПЕРЕГОРОДКИ: ГИПСОБЕТОННЫЕ И ГИПСОКАРТОННЫЕ (ВАРИАНТ). СПЕЦИФИКАЦИЯ. | 42 |
| 42 | РАЗРЕЗЫ 1-1. Планы кровли | 43 |
| 43 | СЕКЦИЯ В ОСЯХ 1-9. Планы на отм. -2.800, -2.500. ПОЛЫ | 44 |
| 44 | СЕКЦИЯ В ОСЯХ 1-9. Планы на отм. -2.140, 0,000. ПОЛЫ | 45 |
| 45 | ТАБЛИЦА 1. ТАБЛИЦА 2. ТАБЛИЦА 3. | 46 |
| 46 | РАЗРЕЗ 1-1. Лестница. Планы. Лестничная клетка. УЗЛЫ | 47 |
| 47 | СХЕМЫ РАСПОЛОЖЕНИЯ ПЕРЕМЫЧЕК НА 1 И 2 ЭТАЖАХ. ВЕДОМОСТЬ ПЕРЕМЫЧЕК | 48 |

| Лист | Наименование | Примечание (стр.) |
|------|---|----------------------|
| 48 | СПЕЦИФИКАЦИЯ К СХЕМАМ РАСПОЛОЖЕНИЯ ЭЛЕМЕНТОВ ПЕРЕМЫЧЕК (НАЧАЛО). ВЕДОМОСТЬ ПЕРЕМЫЧЕК (ВАРИАНТ) | 49 |
| 49 | СПЕЦИФИКАЦИЯ К СХЕМАМ РАСПОЛОЖЕНИЯ ЭЛЕМЕНТОВ ПЕРЕМЫЧЕК (ОКОНЧАНИЕ). ВЕДОМОСТЬ ПЕРЕМЫЧЕК (ВАРИАНТ) | 50 |
| 50 | СХЕМА РАСПОЛОЖЕНИЯ ЭЛЕМЕНТОВ ПЕРЕКРЫТИЯ НА ОТМ. -0,340, 2,500 В ОСЯХ 1-5 | 51 |
| 51 | СХЕМЫ РАСПОЛОЖЕНИЯ ЭЛЕМЕНТОВ ПЕРЕКРЫТИЯ НА ОТМ. -0,340, 2,500 В ОСЯХ 5-9 | 52 |
| 52 | СХЕМЫ РАСПОЛОЖЕНИЯ ЭЛЕМЕНТОВ ПЕРЕКРЫТИЯ НА ОТМ. 5,300 В ОСЯХ 1-5 | 53 |
| 53 | СХЕМЫ РАСПОЛОЖЕНИЯ ЭЛЕМЕНТОВ ПЕРЕКРЫТИЯ НА ОТМ. 5,300 В ОСЯХ 5-9 | 54 |
| 54 | СПЕЦИФИКАЦИЯ К СХЕМАМ РАСПОЛОЖЕНИЯ ЭЛЕМЕНТОВ ПЕРЕКРЫТИЯ НА ОТМ. -0,340, 2,500, 5,300 | 55 |
| 55 | МОНОЛИТНЫЕ УЧАСТКИ УМ-1 ... УМ-11 | 56 |
| 56 | СПЕЦИФИКАЦИЯ ЭЛЕМЕНТОВ МОНОЛИТНЫХ УЧАСТКОВ ПЕРЕКРЫТИЯ | 57 |
| 57 | СХЕМЫ РАСПОЛОЖЕНИЯ ЭЛЕМЕНТОВ ПЕРЕКРЫТИЯ НА ОТМ. -0,340, 2,500 В ОСЯХ 1-5 (ВАРИАНТ) | 58 |
| 58 | СХЕМЫ РАСПОЛОЖЕНИЯ ЭЛЕМЕНТОВ ПЕРЕКРЫТИЯ НА ОТМ. -0,340, 2,500 В ОСЯХ 5-9 | 59 |
| 59 | СХЕМЫ РАСПОЛОЖЕНИЯ ЭЛЕМЕНТОВ ПЕРЕКРЫТИЯ НА ОТМ. 5,300 В ОСЯХ 1-5 | 60 |
| 60 | СХЕМЫ РАСПОЛОЖЕНИЯ ЭЛЕМЕНТОВ ПЕРЕКРЫТИЯ НА ОТМ. 5,300 В ОСЯХ 5-9 | 61 |

| | | | | | | | | | | | | | | | | | | | | | | | | | | | | | | | | | |
|--|------------|-------------|--|--|------------|-------------|--|-----------|---------|-------------|--|-----------|--------|-------------|--|-----|------------|-------------|--|--------|------------|-------------|--|-------------|--------|-------------|--|----------|------------|-------------|--|--|--|
| | | | | 114 - 12 - 227. 90 | Ас | | | | | | | | | | | | | | | | | | | | | | | | | | | | |
| <table border="1" style="width: 100%; border-collapse: collapse;"> <tr><td style="width: 25%;">Н.КОНТО</td><td style="width: 25%;">Ивановская</td><td style="width: 25%;"><i>Макт</i></td><td style="width: 25%;"></td></tr> <tr><td>Нач. маст</td><td>Радыгин</td><td><i>Макт</i></td><td></td></tr> <tr><td>Зам. Н.М.</td><td>Земляк</td><td><i>Макт</i></td><td></td></tr> <tr><td>ГАП</td><td>Борновский</td><td><i>Макт</i></td><td></td></tr> <tr><td>Г.спец</td><td>Ивановская</td><td><i>Макт</i></td><td></td></tr> <tr><td>Исполнитель</td><td>Иванов</td><td><i>Макт</i></td><td></td></tr> <tr><td>Проверка</td><td>Ивановская</td><td><i>Макт</i></td><td></td></tr> </table> | | | | Н.КОНТО | Ивановская | <i>Макт</i> | | Нач. маст | Радыгин | <i>Макт</i> | | Зам. Н.М. | Земляк | <i>Макт</i> | | ГАП | Борновский | <i>Макт</i> | | Г.спец | Ивановская | <i>Макт</i> | | Исполнитель | Иванов | <i>Макт</i> | | Проверка | Ивановская | <i>Макт</i> | | | |
| Н.КОНТО | Ивановская | <i>Макт</i> | | | | | | | | | | | | | | | | | | | | | | | | | | | | | | | |
| Нач. маст | Радыгин | <i>Макт</i> | | | | | | | | | | | | | | | | | | | | | | | | | | | | | | | |
| Зам. Н.М. | Земляк | <i>Макт</i> | | | | | | | | | | | | | | | | | | | | | | | | | | | | | | | |
| ГАП | Борновский | <i>Макт</i> | | | | | | | | | | | | | | | | | | | | | | | | | | | | | | | |
| Г.спец | Ивановская | <i>Макт</i> | | | | | | | | | | | | | | | | | | | | | | | | | | | | | | | |
| Исполнитель | Иванов | <i>Макт</i> | | | | | | | | | | | | | | | | | | | | | | | | | | | | | | | |
| Проверка | Ивановская | <i>Макт</i> | | | | | | | | | | | | | | | | | | | | | | | | | | | | | | | |
| | | | | 2-ЭТАННЫЙ 2-СЕКЦИОННЫЙ 12-КВАРТИРНЫЙ ЖИЛЫЙ ДОМ С 1-2-3 КОМНАТНЫМИ КВАРТИРАМИ | | | | | | | | | | | | | | | | | | | | | | | | | | | | | |
| | | | | Стадия | Лист | | | | | | | | | | | | | | | | | | | | | | | | | | | | |
| | | | | Р | 2 | | | | | | | | | | | | | | | | | | | | | | | | | | | | |
| | | | | Общие данные (продолжение) | | | | | | | | | | | | | | | | | | | | | | | | | | | | | |
| | | | | ЦНИИЭП ГРАНДАНСЕЛЬСТРОЙ | | | | | | | | | | | | | | | | | | | | | | | | | | | | | |
| | | | | копировал <i>Макт</i> 24468-01 4 формат А3 | | | | | | | | | | | | | | | | | | | | | | | | | | | | | |

ВЕДОМОСТЬ РАБОЧИХ ЧЕРТЕЖЕЙ ОСНОВНОГО КОМПЛЕКТА

Альбом I

| Лист | Наименование | Примечание (стр.) |
|------|--|----------------------|
| 61 | СПЕЦИФИКАЦИЯ К СХЕМАМ РАСПОЛОЖЕНИЯ ЭЛЕМЕНТОВ ПЕРЕКРЫТИЯ НА ОТМ.-0,340, 2,500, 5,300 (ВАРИАНТ) | 62 |
| 62 | МОНОЛИТНЫЕ УЧАСТКИ УМ-12... УМ-15 (ВАРИАНТ) | 63 |
| 63 | СХЕМА РАСПОЛОЖЕНИЯ ЭЛЕМЕНТОВ СТРОПИЛ В ОСАХ 1-5 | 64 |
| 64 | СХЕМА РАСПОЛОЖЕНИЯ ЭЛЕМЕНТОВ СТРОПИЛ В ОСАХ 5-9 | 65 |
| 65 | СЕЧЕНИЯ 1-1 ... 3-3 | 66 |
| 66 | СЕЧЕНИЯ 4-4, 5-5. УЗЛЫ 1...3 | 67 |
| 67 | УЗЛЫ 4...8 | 68 |
| 68 | УЗЛЫ 9...14 | 69 |
| 69 | СПЕЦИФИКАЦИЯ К СХЕМЕ РАСПОЛОЖЕНИЯ ЭЛЕМЕНТОВ СТРОПИЛ | 70 |
| 70 | СХЕМА РАСПОЛОЖЕНИЯ ЭЛЕМЕНТОВ ПОКРЫТИЯ ВХОДА | 71 |
| 71 | ВЕДОМОСТЬ ПЕРЕМЫЧЕК (ВАРИАНТ С ФАСАДНЫМИ ПЕРЕМЫЧКАМИ) | 72 |
| 72 | РАЗВЕРТКИ ВЕНТИЛЯЦИОННЫХ КАНАЛОВ ПО СТОЯКАМ ВС-1... ВС-4 | 73 |
| 73 | РАЗВЕРТКИ ВЕНТИЛЯЦИОННЫХ КАНАЛОВ ПО СТОЯКАМ ВС-5, РАЗВЕРТКИ ВЕНТИЛЯЦИОННЫХ КАНАЛОВ ПО СТОЯКАМ ВС-1, ВС-2, ВС-5 (ВАРИАНТ) | 74 |
| 74 | ОГРАНДЕНИЯ ЛОДНИИ | 75 |
| 75 | ОГРАНДЕНИЯ ЛОДНИИ (ВАРИАНТ) | 76 |
| 76 | КАРКАСЫ КР1... КР6. СЕТКА С1 | 77 |
| 77 | КАРКАСЫ КР7... КР10. СЕТКИ С2...С6 | 78 |
| 78 | СЕТКИ СФ-3... СФ-16 | 79 |
| 79 | СПЕЦИФИКАЦИЯ НА АРМАТУРНЫЕ СЕТКИ СФ3...СФ16 | 80 |
| 80 | ФЕРМА СТРОПИЛЬНАЯ НИЖНЯЯ ФСН-1 | 81 |
| 81 | ФЕРМА СТРОПИЛЬНАЯ НИЖНЯЯ ФСН-2 | 82 |

| Лист | Наименование | Примечание (стр.) |
|------|--|----------------------|
| 82 | ФЕРМА СТРОПИЛЬНАЯ НИЖНЯЯ ФСН-3 | 83 |
| 83 | ФЕРМА СТРОПИЛЬНАЯ ВЕРХНЯЯ ФСВ | 84 |
| 84 | ОПОРНЫЙ ЭЛЕМЕНТ | 85 |
| 85 | МР-1; РМ-1... РМ-4 | 86 |
| 86 | ЗОНТ 3-1, 3-2, 3-3, 3-4 | 87 |
| 87 | ШКАФЫ ВСТРОЕННЫЕ И АНТРЕСОЛИ Ш-1, А-1 | 88 |
| 88 | ШКАФЫ ВСТРОЕННЫЕ И АНТРЕСОЛИ Ш-2, А-2 И (Ш-2'), (А-2') | 89 |
| 89 | ВСТРОЕННАЯ АНТРЕСОЛЬ А-3 | 90 |
| 90 | РАЗДВИНННАЯ ПЕРЕГОРОДКА РП-1 | 91 |

ВЕДОМОСТЬ СПЕЦИФИКАЦИЙ

| Лист | Наименование | Примечание (стр.) |
|------|--|----------------------|
| 71 | СПЕЦИФИКАЦИЯ К СХЕМАМ РАСПОЛОЖЕНИЯ ЭЛЕМЕНТОВ ФУНДАМЕНТОВ | |
| 72 | СПЕЦИФИКАЦИЯ ПЕРЕМЫЧЕК | |
| 73 | СПЕЦИФИКАЦИЯ К СХЕМАМ РАСПОЛОЖЕНИЯ ЭЛЕМЕНТОВ ФУНДАМЕНТОВ (ВАРИАНТ) | |
| 40 | СПЕЦИФИКАЦИЯ ЭЛЕМЕНТОВ ЗАПОЛНЕНИЯ ПРОЕМОВ (НАДЗЕМНАЯ ЧАСТЬ), ВСТРОЕННОЙ МЕБЕЛИ | 41 |
| 41 | СПЕЦИФИКАЦИЯ ЭЛЕМЕНТОВ (ПАНЕЛЕЙ) ГИПСОБЕТОННЫХ ПЕРЕГОРОДОК | 42 |
| 42 | СПЕЦИФИКАЦИЯ ЭЛЕМЕНТОВ (ПАНЕЛЕЙ) ГИПСОКАРТОННЫХ ПЕРЕГОРОДОК | 43 |
| 45 | СПЕЦИФИКАЦИЯ ЭЛЕМЕНТОВ ЗАПОЛНЕНИЯ ДВЕРНЫХ ПРОЕМОВ ПОДЗЕМНОЙ ЧАСТИ | 46 |

114-12-227.90

АС

И.КОНТО Ивановская
НАЧ.МАСТ Радыгин
ЗАМ. И.М. Земляк
ГАП Брилевский
Г.СПЕЦ Ивановская
Исполнитель Иванов
Проверил Ивановская

2-ЭТАЖНЫЙ 2-СЕКЦИОННЫЙ
12-КВАРТИРНЫЙ НИЖНИЙ ДОМ С
1-2-3 КОМНАТНЫМИ КВАРТИРАМИ

Общие данные
(продолжение)

ЦНИИЭП
ГРАНДАНГЕЛЬСТРОЙ

копировал *Гур* 24468-01 5 ФОРМАТ А3

ЧИСЛО ПОДПИСИ ВЪЗМОЖНО
2-3919-5

ПРИВЯЗАН

ИНВ.№

Альбом I

ВЕДОМОСТЬ СПЕЦИФИКАЦИЙ

| Лист | Наименование | Примечание (стр.) |
|-------|--|----------------------|
| 46 | Спецификация изделий на лестницу, ограждение кровли, приямки (на дом) | 47 |
| 48-49 | Спецификация к схемам расположения элементов перегородок | 49-50 |
| 54 | Спецификация к схемам расположения элементов перекрытия на отм. -0,340, 2,500, 5,300 | 55 |
| 56 | Спецификация элементов монолитных участков перекрытий | 57 |
| 61 | Спецификация к схемам расположения элементов перекрытий на отм. -0,340, 2,500, 5,300 (вариант) | 62 |
| 62 | Спецификация элементов монолитных участков (вариант) | 63 |
| 69 | Спецификация к схеме расположения элементов стропила | 70 |
| 70 | Спецификация к схеме расположения элементов покрытия входа | 71 |
| 74 | Спецификация элементов ограждения лоджии | 75 |
| 75 | Спецификация элементов ограждения лоджии (вариант) | 76 |
| 76 | Спецификация элементов каркасов КР-1... КР-6 и арматурной сетки С-1 | 77 |
| 78 | Спецификация элементов каркасов КР-7... КР-9 и арматурных сеток С-2... С-6 | 79 |
| 80 | Спецификация элементов сеток фундаментных СФ-3... СФ-16 | 81 |
| 87 | Спецификация на шкафы встроенные и антресоли Ш-1, А-1 | 88 |
| 88 | Спецификация на шкафы встроенные и антресоли Ш-2, А-2 и (Ш-2), (А-2) | 89 |
| 89 | Спецификация на встроенную антресоль А-3 | 90 |
| 90 | Спецификация на раздвижную перегородку РП-1 | 91 |

ВЕДОМОСТЬ ССЫЛОЧНЫХ И ПРИЛАГАЕМЫХ ДОКУМЕНТОВ

| Обозначение | Наименование | Примечание |
|------------------------|---|------------|
| ГОСТ 13579 - 78 | БЛОКИ БЕТОННЫЕ ДЛЯ СТЕН ПОДВАЛОВ | |
| ГОСТ 13580 - 85 | ПЛИТЫ НЕЛЕЗОБЕТОННЫЕ ЛЕНТОЧНЫХ ФУНДАМЕНТОВ | |
| ГОСТ 8478 - 81 | СЕТКИ СВАРНЫЕ ДЛЯ НЕЛЕЗОБЕТОННЫХ КОНСТРУКЦИЙ | |
| 1. 038. 4-1 8. 1 | ПЕРЕГОРОДКИ НЕЛЕЗОБЕТОННЫЕ (БРУС-КОВЫЕ) | |
| ГОСТ 530 - 80 | КИРПИЧ И КАМНИ КЕРАМИЧЕСКИЕ | |
| 1. 136 - 10 | ДВЕРИ ДЕРЕВЯННЫЕ ВНУТРЕННИЕ ДЛЯ НИЛЫХ И ОБЩЕСТВЕННЫХ ЗДАНИЙ | |
| 1. 136. 5-23 8. 1 | ОКНА И БАЛКОННЫЕ ДВЕРИ ДЕРЕВЯННЫЕ ДЛЯ НИЛЫХ ЗДАНИЙ | |
| 1. 136. 5-23 8. 2 | ОКНА И БАЛКОННЫЕ ДВЕРИ ДЕРЕВЯННЫЕ ДЛЯ НИЛЫХ ЗДАНИЙ | |
| 1. 136. 5-23 8. 3 | ОКНА И БАЛКОННЫЕ ДВЕРИ ДЕРЕВЯННЫЕ ДЛЯ НИЛЫХ ЗДАНИЙ | |
| 1. 136. 4-13 | ПЛИТЫ ПОДОКОПНЫЕ ДЛЯ НИЛЫХ И ОБЩЕСТВЕННЫХ ЗДАНИЙ | |
| 1. 136. 5-19 | ДВЕРИ ДЕРЕВЯННЫЕ НАРУЖНЫЕ ДЛЯ НИЛЫХ И ОБЩЕСТВЕННЫХ ЗДАНИЙ | |
| Серия 17 АЛЬБОМ IV 4.1 | ИЗДЕЛИЯ ЗАВОДСКОГО ИЗГОТОВЛЕНИЯ ПАНЕЛИ ПЕРЕГОРОДОК ГИПСОБЕТОННЫЕ | |
| 1. 134. 9 - 24 8. 1 | ПЕРЕГОРОДКИ ИЗ ГИПСОКАРТОННЫХ ЛИСТОВ ДЛЯ НИЛЫХ ЗДАНИЙ | |
| 2. 144 - 1/88 | УЗЛЫ ПОЛОВ НИЛЫХ ЗДАНИЙ | |
| ГОСТ 8717.0 - 84 | СТУПЕНИ НЕЛЕЗОБЕТОННЫЕ И БЕТОННЫЕ | |
| 1. 151. 1-6 | МАРШИ ЛЕСТИЧНЫЕ НЕЛЕЗОБЕТОННЫЕ, ПЛОСКИЕ ДЛЯ НИЛЫХ ЗДАНИЙ С ВЫСОТОЙ ЭТАЖА 1,8 М | |
| 1. 152. 1-8 8. 1 | ПЛОЩАДКИ ЛЕСТИЧНЫЕ НЕЛЕЗОБЕТОННЫЕ, К ПЛОСКИМ МАРШАМ ДЛЯ НИЛЫХ ЗДАНИЙ ВЫСОТОЙ ЭТАЖА 0,8 М | |
| 1. 141-1 8. 63 | ПАНЕЛИ ПЕРЕКРЫТИЙ НЕЛЕЗОБЕТОННЫЕ МНОГОПУСТОТНЫЕ | |
| 1. 144. 1-39 8. 1 | НЕЛЕЗОБЕТОННЫЕ ПРЕДНАПРЯЖЕННЫЕ ОБЛЯГЧЕННЫЕ МНОГОПУСТОТНЫЕ ПЛИТЫ ПЕРЕКРЫТИЙ ВЫСОТОЙ 160 ММ | |
| 2. 160-9 8. 1 | УЗЛЫ ДЕРЕВЯННЫХ КРЫШ НИЛЫХ СЕЛЬСКИХ ЗДАНИЙ | |
| Альбом II | ОТОПЛЕНИЕ И ВЕНТИЛЯЦИЯ, ВОДОПРОВОД И КАНАЛИЗАЦИЯ, ГАЗОСНАБЖЕНИЕ, ЭЛЕКТРООБОРУДОВАНИЕ, УСТРОЙСТВА СВЯЗИ И СИГНАЛИЗАЦИЯ | |
| Альбом III | СМЕТЫ | |
| Альбом IV | СПЕЦИФИКАЦИЯ ОБОРУДОВАНИЯ | |
| Альбом X | ВЕДОМОСТИ ПОТРЕБНОСТИ В МАТЕРИАЛАХ | |

114 - 12 - 227. 90

Ас

ПРИВЯЗАН

Н.КОНТР. ИВАНОВСКАЯ
НАЧ.МАСТ РАДЫГИН
ЗАМ. Н.М. ЗЕМЛЯК
ГАП БРИОЗОВСКИЙ
ГЛ.СПЕЦ. ИВАНОВСКАЯ
ИСПОЛНИЛ ИВАНОВ
ПРОВЕРИЛ ИВАНОВСКАЯ

2-ЭТАЖНЫЙ 2-СЕКЦИОННЫЙ
12-КВАРТИРНЫЙ НИЛЫЙ ДОМ С
1-2-3 КОМНАТНЫМИ КВАРТИРАМИ

ЦНИИЭП
ГРАНДАНГЕЛЬСТРОЙ

КОПИРОВАЛ СУХ 24468 - 01 6 ФОРМАТ А3

| | |
|-------------|----------------------------|
| ЧИСЛ. ПОДЛ. | ПОДПИСЬ ЧАСТА ВЪДМ. ИНВ. № |
| 2-3919-6 | |

ТИПОВОЙ ПРОЕКТ ДВУХЭТАЖНОГО 2-СЕКЦИОННОГО 12-КВАРТИРНОГО
ЖИЛого ДОМА РАЗРАБОТАН НА ОСНОВАНИИ ЗАДАНИЯ НА ПРОЕКТИРОВАНИЕ
УТВЕРЖДЕННОГО ГОСКОМАРХИТЕКТУРЫ.

ПРОЕКТ ПРЕДНАЗНАЧЕН ДЛЯ СТРОИТЕЛЬСТВА В I В КЛИМАТИЧЕСКОМ ПОДДРЯДОНЕ, II И III КЛИМАТИЧЕСКИХ РАЙОНАХ С ОБЫЧНЫМИ ГЕОЛОГИЧЕСКИМИ УСЛОВИЯМИ, СО СРЕДНЕЙ ТЕМПЕРАТУРОЙ НАРУЖНОГО ВОЗДУХА НАИБОЛЕЕ ХОЛОДНОЙ ПЯТИДНЕВКИ -20°С, -30°С (ОСНОВНОЕ РЕШЕНИЕ) -40°С.

Нормативное значение снеговой нагрузки - 1 кПа.

Нормативное значение ветрового давления - 0,38 кПа

ЗОНА ВЛАЖНОСТИ - НОРМАЛЬНАЯ

ХАРАКТЕРИСТИКА ЗДАНИЯ:

КЛАСС ОТВЕТСТВЕННОСТИ - II

Коэффициент надежности - 0.95

Степень огнестойкости - II

Архитектурно-планировочное решение

Нилой дом имеет две равноценные секции с 1-2-3 комнатными квартирами. В основе планировочной структуры квартир применен принцип функционального зонирования помещения. Пространство квартир делится на зону дневного пребывания и зоны отдыха. Зона дневного пребывания подразделяется на парадную и хозяйственно-бытовую. Парадная зона - общая комната из зона отдыха включает спальни комнаты.

В проекте разработан вариант: фасада, наружных стен для расчетных температур -20°C , -40°C ; фундаменты ленточные сборные для расчетной температуры -20°C , -30°C , -40°C . Панели перекрытий толщиной 160 мм, вариант дома с подвалом для размещения кладовых, заполнение световых проемов при -20°C и -40°C ; планировочное решение при горячем водоснабжении от колонки на твердом топливе и пищеприготовление от групповой баллонной установки сжиженного газа.

Конструктивное решение

Проект жилого дома со стенами из кирпича запроектирован с продольными несущими стенами с шагом 6 м.

ФУНДАМЕНТЫ - ЛЕНТОЧНЫЕ БУТОБЕТОННЫЕ ИЗ БУТА М50 И БЕТОНА

Варианты фундаментов: ленточные сборные для расчетных зимних температур - -20°C , -30°C , -40°C .

Работу по устройству оснований и фундаментов выполнять с соблюдением требований СНиП 3.02.01-87.

Горизонтальная гидроизоляция выполняется на отм. -2,240, -2,600 (вариант с подвалом) а при вариантах ленточного фундамента на отм. -2,460 из слоя цементно-песчаного раствора состава 1:2 толщиной 20 мм. Горизонтальная гидроизоляция на отм. -0,340 выполняется из двух рядов гидроизола на битумной мастике.

| | | | | | |
|--|--|--|-------------------------------|-------------------|----|
| | | | | 114 - 12 - 227.90 | АС |
| Н.КОНТР. ИВАНОВСКАЯ <i>Иван</i> | | | | | |
| НАЧ.МАСТ. РАДЫГИН <i>Лариса</i> | | | 2-ЭТАЖНЫЙ 2-СЕКЦИОННЫЙ | | |
| ЗАМ. Н.М. ЗЕМЛЯК <i>Лариса</i> | | | 12 КВАРТИРНЫЙ ЖИЛОЙ ДОМ С | | |
| ГАП БРОНОВСКИЙ <i>Ольга</i> | | | 1-2-3-КОМНАТНЫМИ КВАРТИРАМИ | | |
| ГАЛЕЦКИЙ ИВАНОВСКАЯ <i>Лариса</i> | | | Общие данные (продолжение) | | |
| ИСПОЛНИМ. ИНДИАНОВ <i>Лариса</i> | | | ЦНИИЭП | | |
| ИНВ. № ПРОВЕРИЛ ИВАНОВСКАЯ <i>Лариса</i> | | | ГРАНДАНСЕЛЬСТРОЙ | | |
| КОПИРОВАЛ СУР 24468-01 7 ФОРМАТ А3 | | | | | |

Вертикальная гидроизоляция выполняется по подготовленной поверхности обмазкой горячим битумом за 2 раза.

После монтажа инженерных сетей все отверстия в фундаментах заделать бетоном М15.

Отмостку вокруг здания выполнить по детали 52 серии 2.110-1 в.1 шириной 750 мм

Монтаж фундаментных блоков выполнить на пластичном цементно-песчаном растворе М100.

Наружные стены - из кирпича керамического пустотелого по ГОСТ 530-80, марки М75 на цементно-песчаном растворе М50.

Наружные швы кирпичной кладки расширяются.

Внутренние стены - из кирпича керамического пустотелого по ГОСТ 530-80, марки М75 на цементно-песчаном растворе М50.

Перекрытия - сборные железобетонные панели с круглыми пустотами по серии 1.141-1 в.63.

Швы между плитами перекрытий тщательно заполнить раствором М100.

В местах опирания панелей перекрытия на наружные стены уложить пакет из минераловатных плит толщиной 40 мм, обернутых толем.

Отверстия для внутренних сетей отопления, водопровода и канализации просверлить в местах перекрытия, не нарушая рабочей арматуры и ребер плит.

Все трубы пропустить через перекрытие в гильзах.

Вариант наружных стен для расчетной зимней температуры -40°C выполнить по серии 2.130-1 в.23, тип кладки - А-53, кладка на цементно-песчаном растворе М50 из керамического пустотелого кирпича М75 с объемной плотностью 1400 кг/м³. Утеплитель - плиты теплоизоляционные из ячеистого бетона γ = 500 кг/м³, толщиной 100 мм.

По утеплителю чердачного перекрытия устраиваются ходовые мостики из досок.

Перегородки - панельные гипсобетонные и гипсокементобетонные в санузлах по серии 17, альбому 4 ч.1.

Лестницы - сборные железобетонные по серии 1.151.1-6 в.1 и 1.152.1-8 в.1

Крыша - чердачная, стропильной конструкции, стропила деревянные.

Кровля - по деревянной обрешетке волнистые асбестоцементные листы унифицированного профиля по ГОСТ 16233-77.

Антикоррозийную защиту сварных соединений производить в соответствии со СНиП 3.04.03-85*

Монтажные сварные швы соединений конструкций должны быть защищены путем металлизации цинком.

Деревянные конструкции и изделия должны быть защищены от гниения, поражения дереворазрушающими насекомыми и возгорания путем двукратного нанесения на поверхность препарата ББ-3 ГОСТ 23787.6-79***, представляющего собой смесь буры технической и борной кислоты в соотношении 1,54:1.

При производстве работ в зимних условиях руководствоваться указаниями раздела 6 СНиП 3.03.01-87.

При привязке проекта рассмотреть возможность устройства свайных, буронабивных и столбчатых фундаментов.

При разработке мелкозаглубленных фундаментов руководствоваться по серии 1.110.1-1п, в.0,1,2.

| | | | | | | |
|-----------|------------|--|--|--|--------------------------|------------|
| | | | | | 114-12-227.00 | Ae |
| Н.КОНТР. | Ивановская | | | | | |
| НАЧ.МАСТ. | Радыгин | | | | | |
| ЗАМ. Н.И. | Земляк | | | | | |
| ГАП | Брюковский | | | | | |
| ГЛ.СПЕЦ. | Ивановская | | | | | |
| ИСПОЛНИЛ. | Иванов | | | | | |
| ПРОВЕРКА | Ивановская | | | | | |
| ИНВ. № | | | | | | |
| | | | | | Общие данные (окончание) | ЦНИИЭП |
| | | | | | ГРАНДАНСЕЛЬСТРОЙ | |
| | | | | | КОПИРОВАЛ | ФОРМАТ А3 |
| | | | | | БУК | 24468-01 8 |

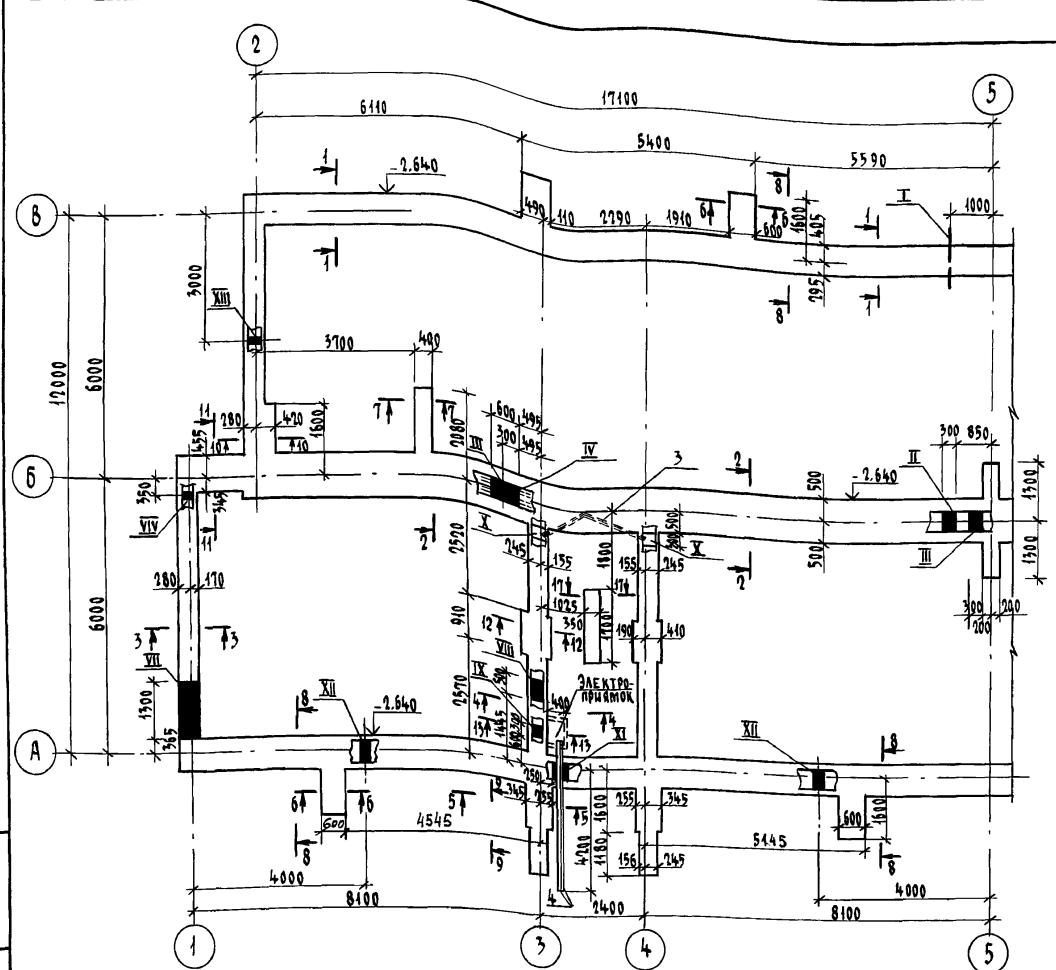


ТАБЛИЦА ОТВЕРСТИЙ

| Тип отв. | Назначение | Размеры, мм | | Отм. низа |
|-------------|------------------------------|-------------|-----|-----------------|
| | | б | h | |
| I | Выпуск канализации | 500 | 500 | при привязке |
| II | Канализация | 300 | 300 | - 2.100 |
| III | Водопровод и отопление | 600 | 300 | - 0.650 |
| IV | Канализация | 300 | 300 | - 1.900 |
| V | Канализация | 300 | 300 | - 1.800 |
| VI | Ввод водопровода | 500 | 500 | при привязке |
| VII | Ввод теплосети | 1500 | 450 | - 2.050 |
| VIII | Отопление | 500 | 500 | - 0.850 |
| IX | Электрооборудование | 300 | 200 | - 1.200 |
| X | — " — , связь и сигнализация | 300 | 200 | - 0.550 |
| XI | Электрооборудование | 250 | 150 | - 2.000 |
| XII | Продухи | 250 | 200 | - 0.900 |
| XIII | Продухи | 300 | 200 | - 0.900 |
| XIV | Поливочный кран | 100 | 100 | - 0.900 |

- Приямки условно не показаны см. лист 14 и сечение 8-8 лист 11.
- Сечения 1-1 ... 17-17 см. лист 11, 12.
- Материал фундаментов - бутобетон из бута М-50 и бетона В 3.5
- Кирпичная кладка школы стенок приямка выполняется из глиняного обожжененного кирпича М-75 на растворе М-25.
- Подбетонка под декоративную стенку лоджии условно не показана см. лист 36, 37 и сечение 9-9 лист 11.

ИМЕНИ Н. ГОДУНА. ПОДЧИСЛО И ДАТА ВЪЗРОЖДЕНИЯ. А.Н.В. № 2-33919-10

Анбом I

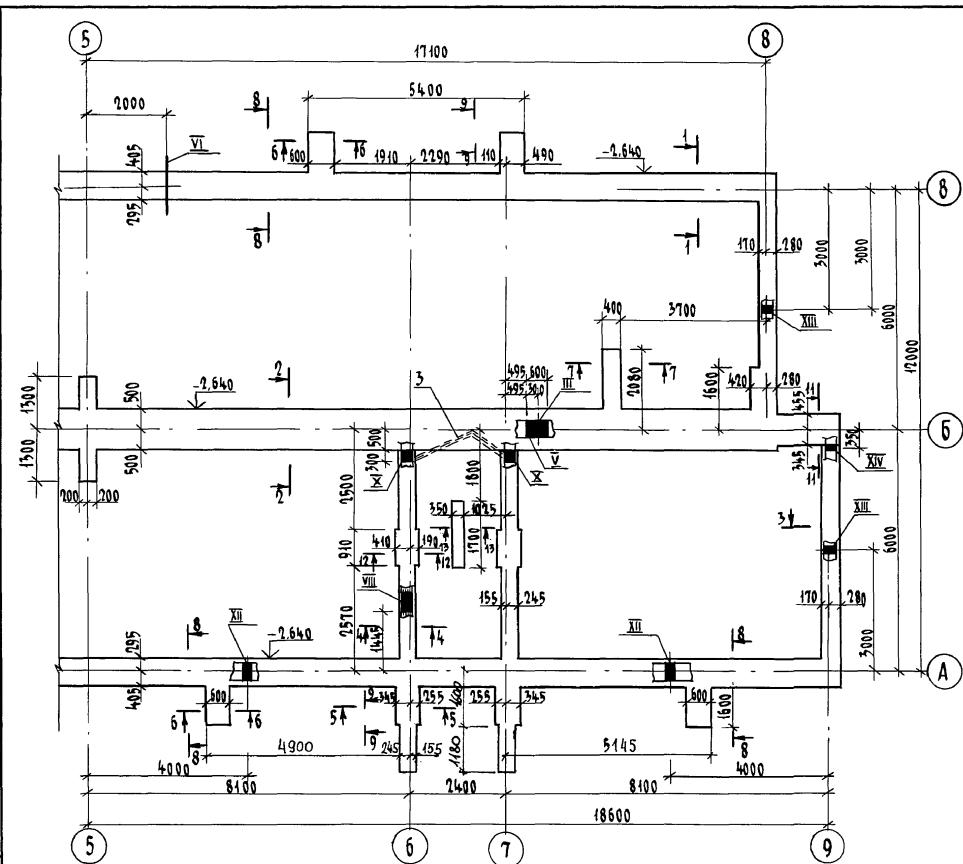


ТАБЛИЦА РАСЧЕТНЫХ НАГРУЗОК НА ФУНДАМЕНТЫ НА ОТМ.-0,360(кН/м)

| Толщина наружных стен | № сечений | | | | | | | |
|-----------------------------|-----------|--------|-------|-------|--------|-------|-------|--------|
| | 1-1 | 2-2 | 3-3 | 4-4 | 5-5 | 6-6 | 7-7 | 11-11 |
| 510 | 121,50 | 171,09 | 73,30 | 62,44 | 123,69 | 99,93 | 63,57 | 134,89 |


| | | | | | | | |
|----------|--|---------------------|-----------------------|--|--------|------|----------------------------|
| | | | | 114 - 12 - 227.90 | - АС | | |
| Привязан | | Н.контр. Ивановская | Гаплыгин | 2-ЭТАЖНЫЙ 2-СЕКЦИОННЫЙ 12-КВАРТИРНЫЙ НИЗОЙ ДОМ С 1-2-3-КОМНАТНЫМИ КВАРТИРАМИ | Стадия | Лист | Листов |
| | | НАЧ. МАСТ. РАДЫГИН | ЗАМ. Н.М. ЗЕМЛЯК | СХЕМЫ РАСПЛОДНЕНИЯ ЭЛЕМЕНТОВ ФУНДАМЕНТОВ В ОСЯХ „5“ - „9“ | R | 8 | ЦНИИЭП ГРАНДАНСЕЛЬСТРОЙ |
| | | ГАП БРНОЗОВСКИЙ | ГАСПЕЦ К. ИВАНОВСКАЯ | | | | |
| | | Исполнитель МИЧУРИН | Инв. № ПОВЕРИН ИДАНОВ | | | | |

КОПИРОВАЛ СУХИЙ 24468-01 10 ФОРМАТ А3

Альбом I

Черт. № 12-11. Планы и черт. в зд. № 19

2-39-19-44

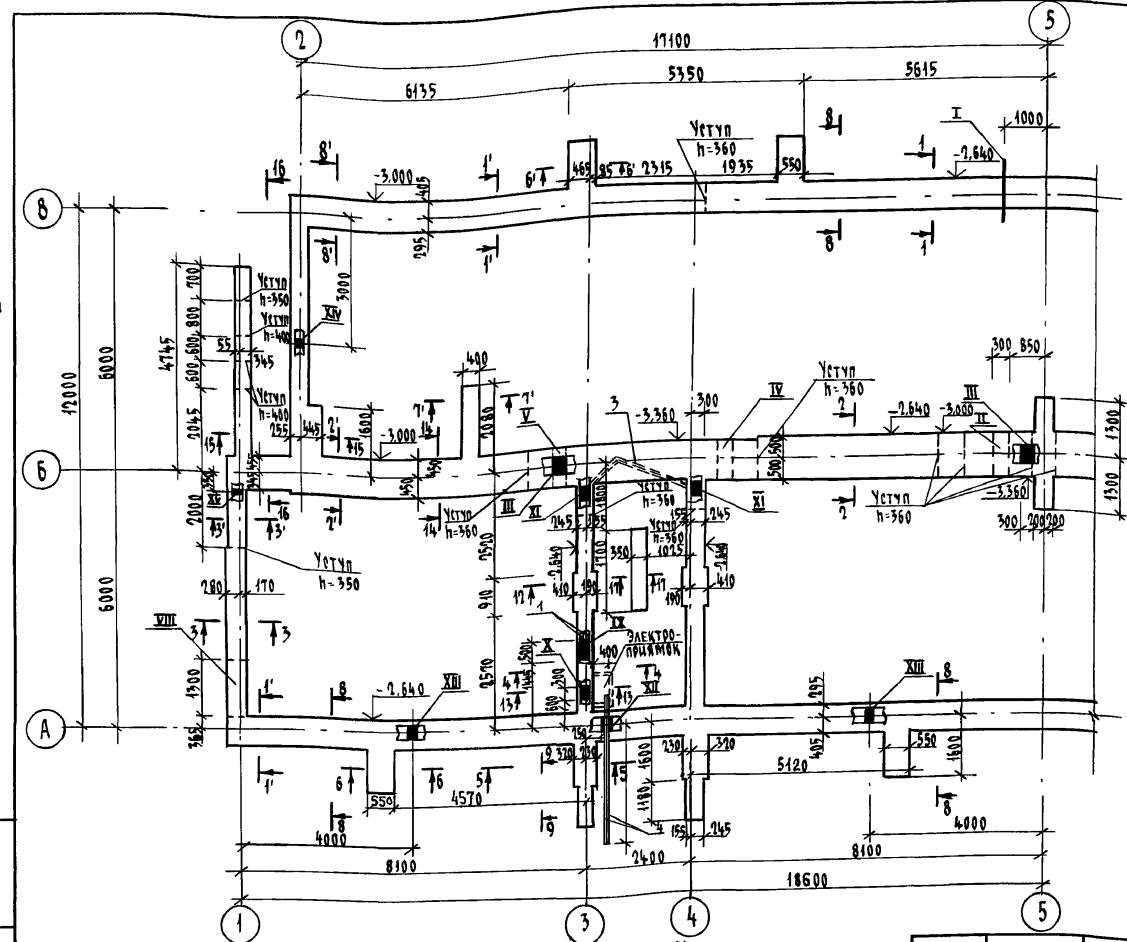

- Приямки условно не показаны см. лист 26, сечение 8-8 и 8'-8' см. лист 11.
- Сечения 1-1 ... 17-17 и 1'-1' ... 12'-12' см. лист 11, 12.
- Материал фундаментов - бутобетон из бута М50 и бетона В35.
- Кирпичная кладка цоколя, стенок приямка выполняется из глиняного обыкновенного кирпича марки М-15 на растворе М-15.
- Подбетонка под декоративную стенку лоджии условно не показана см. лист 36, 37 и сечение 9-9 лист 11.

Привязан

Инв. №

| | | |
|------------|------------|-------|
| Н. контр. | Ивановская | Черт. |
| нач. маст. | Радыгин | |
| зам. н.м. | Земляк | |
| ГАП | Бончевский | |
| Г.спец | Ивановская | |
| исполнит. | Мичурин | |
| проверил | Иванов | |

14-12-227.90

АР

ТАБЛИЦА ОТВЕРСТИЙ

| тип отв. | назначение | размеры, мм | | отм. низа |
|-------------|---|-------------|-----|--------------|
| | | б | h | |
| I | выпуск канализации | 500 | 500 | при привязке |
| II | канализация | 300 | 300 | - 3,000 |
| III | водопровод | 300 | 300 | - 0,650 |
| IV | канализация | 300 | 300 | - 2,900 |
| V | канализация | 300 | 300 | - 2,800 |
| VI | водопровод, водопровод | 500 | 500 | при привязке |
| VII | водопровод, канализация | 300 | 300 | - 0,650 |
| VIII | теплосеть | 1500 | 450 | - 2,050 |
| IX | отопление | 500 | 500 | - 0,850 |
| X | электрооборудование | 300 | 200 | - 1,200 |
| XI | электрооборудование, связь и сигнализация | 300 | 200 | - 0,550 |
| XII | электрооборудование | 250 | 100 | - 2,000 |
| XIII | продухи | 250 | 200 | - 0,900 |
| XIV | продухи | 300 | 200 | - 0,900 |
| XV | поливочный кран | 100 | 100 | - 0,900 |

2-этажный 2-секционный
12-квартирный жилой дом с
1-2-3 комнатными квартирами
схема расположения элементов
фундаментов в осях "1" - "5"
(вариант с подвалом)

стадия лист листов
р 9

ЦНИИЭП
ГРАНДА НСЕЛЬСТРОЙ

— 1 —

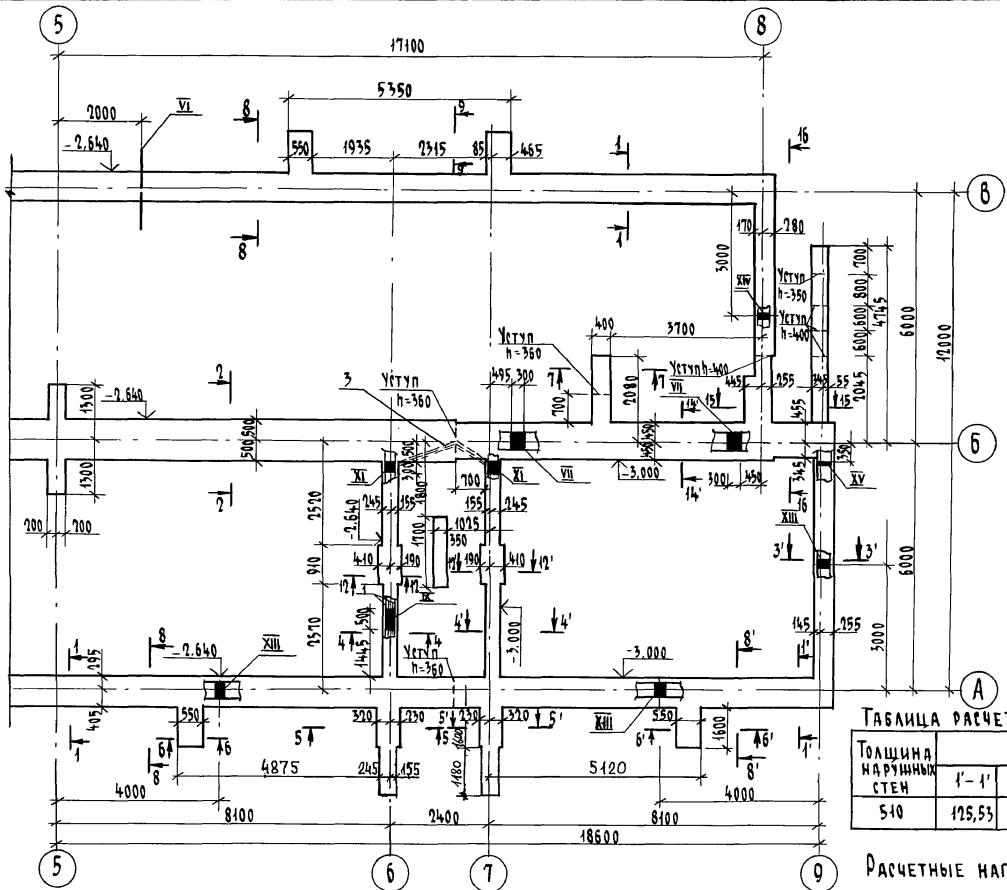


ТАБЛИЦА РАСЧЕТНЫХ НАГРУЗОК НА ФУНДАМЕНТЫ НА ОТМ = 0,360 (КН/М)

| Толщина наружных стен | НН сечений | | | | | | | |
|-----------------------------|------------|--------|-------|-------|--------|--------|-------|--|
| | 1'-1' | 2'-2' | 3'-3' | 4'-4' | 5'-5' | 6'-6' | 7'-7' | |
| 510 | 125,55 | 172,62 | 74,88 | 65,61 | 134,38 | 102,61 | 66,74 | |

Расчетные нагрузки сечений 1-1... 11-11 см. лист 8

114-12-227.90


- AC

| | | | |
|----------------------|-----------------|---------|--|
| И. КОНТР. ИВАНОВСКАЯ | Григорий | | |
| НАЧ. МАСТР РАДЫГИН | | - | |
| ЗАМ. Н. М. ЗЕМЛЯК | Борис | | |
| ГАП | Бричозовский | Дмитрий | |
| ГЛ. СПЕЦ. ИВАНОВСКАЯ | Людмила | | |
| Исполнитель МИЧУРИН | Виктор | | |
| Инв. № | Проверил ИДЯНОВ | Петр | |

Альбом I

Инв. № подл.: Политый и литья взамен № инв.

2-3949-13

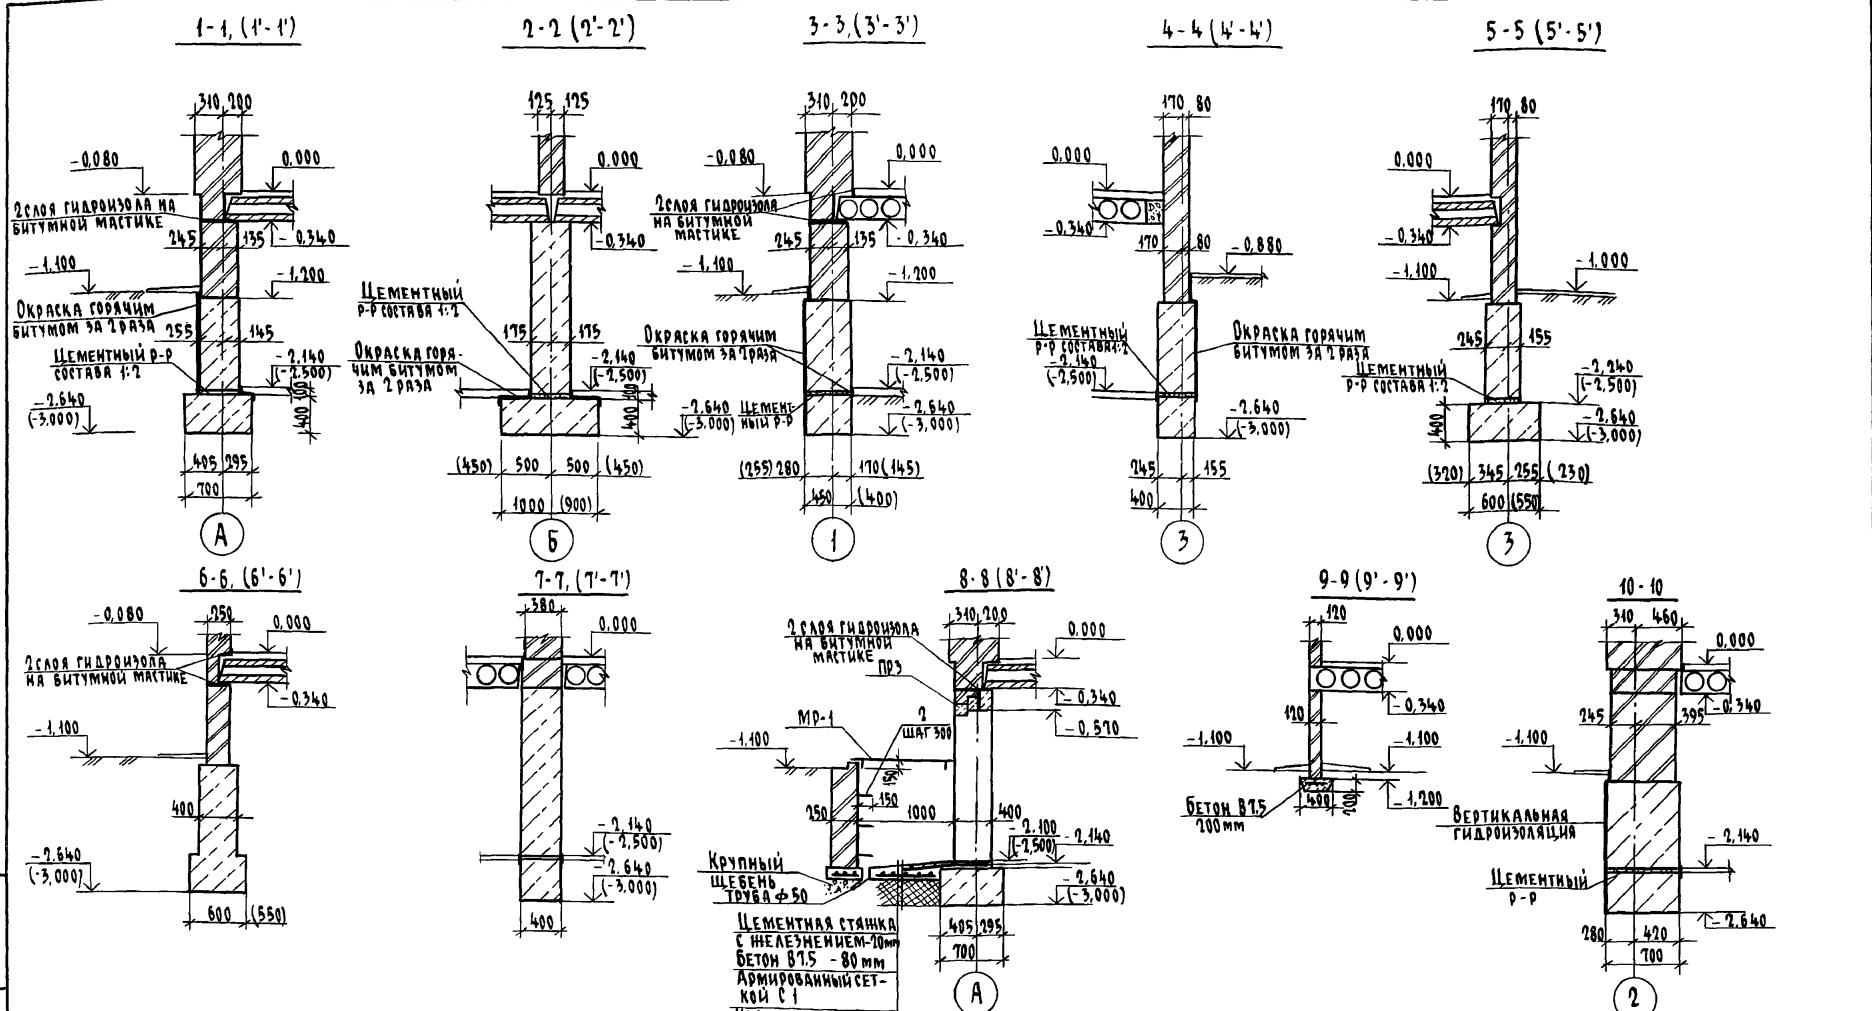

НОМЕРА СЕЧЕНИЙ, РАЗМЕРЫ И ОТМЕТКИ, ПОКАЗАННЫЕ В КРУГЛЫХ СКОБКАХ, ПРЕДНАЗНАЧЕНЫ
ДЛЯ ВАРИАНТА ПОДВАЛА.

Привязан

Инв. №

| | | | 114 - 12 - 227.90 | | |
|-------------|-------------|-------|-------------------|--|--|
| | | | А3 | | |
| Н.КОНТР. | Ивановская | Стань | | | |
| НАЧ.МАСТ. | Радыгин | | | | |
| ЗАМ.Н.М. | Земляк | | | | |
| ГАП | Бринзовский | | | | |
| ГЛ.СПЕЦ.К. | Ивановская | | | | |
| Исполнитель | Мичурин | | | | |
| Проверил | Жданов | | | | |

2-ЭТАЖНЫЙ 2-СЕКЦИОННЫЙ
12-КВАРТИРНЫЙ НИЛОЙ ДОМ С
1-2-3 КОМНАТНЫМИ КВАРТИРАМИ


ФУНДАМЕНТЫ.
СЕЧЕНИЯ 1-1...10-10, 4'-1'...9'-9'

ЦНИИЭП
ГРАНДАНСЕЛЬСТРОЙ

ANSOM T

Б.З.А.М. Н.В.Н.О. ПОДЛІСЬ Н ДАТА

Англ. № 202.

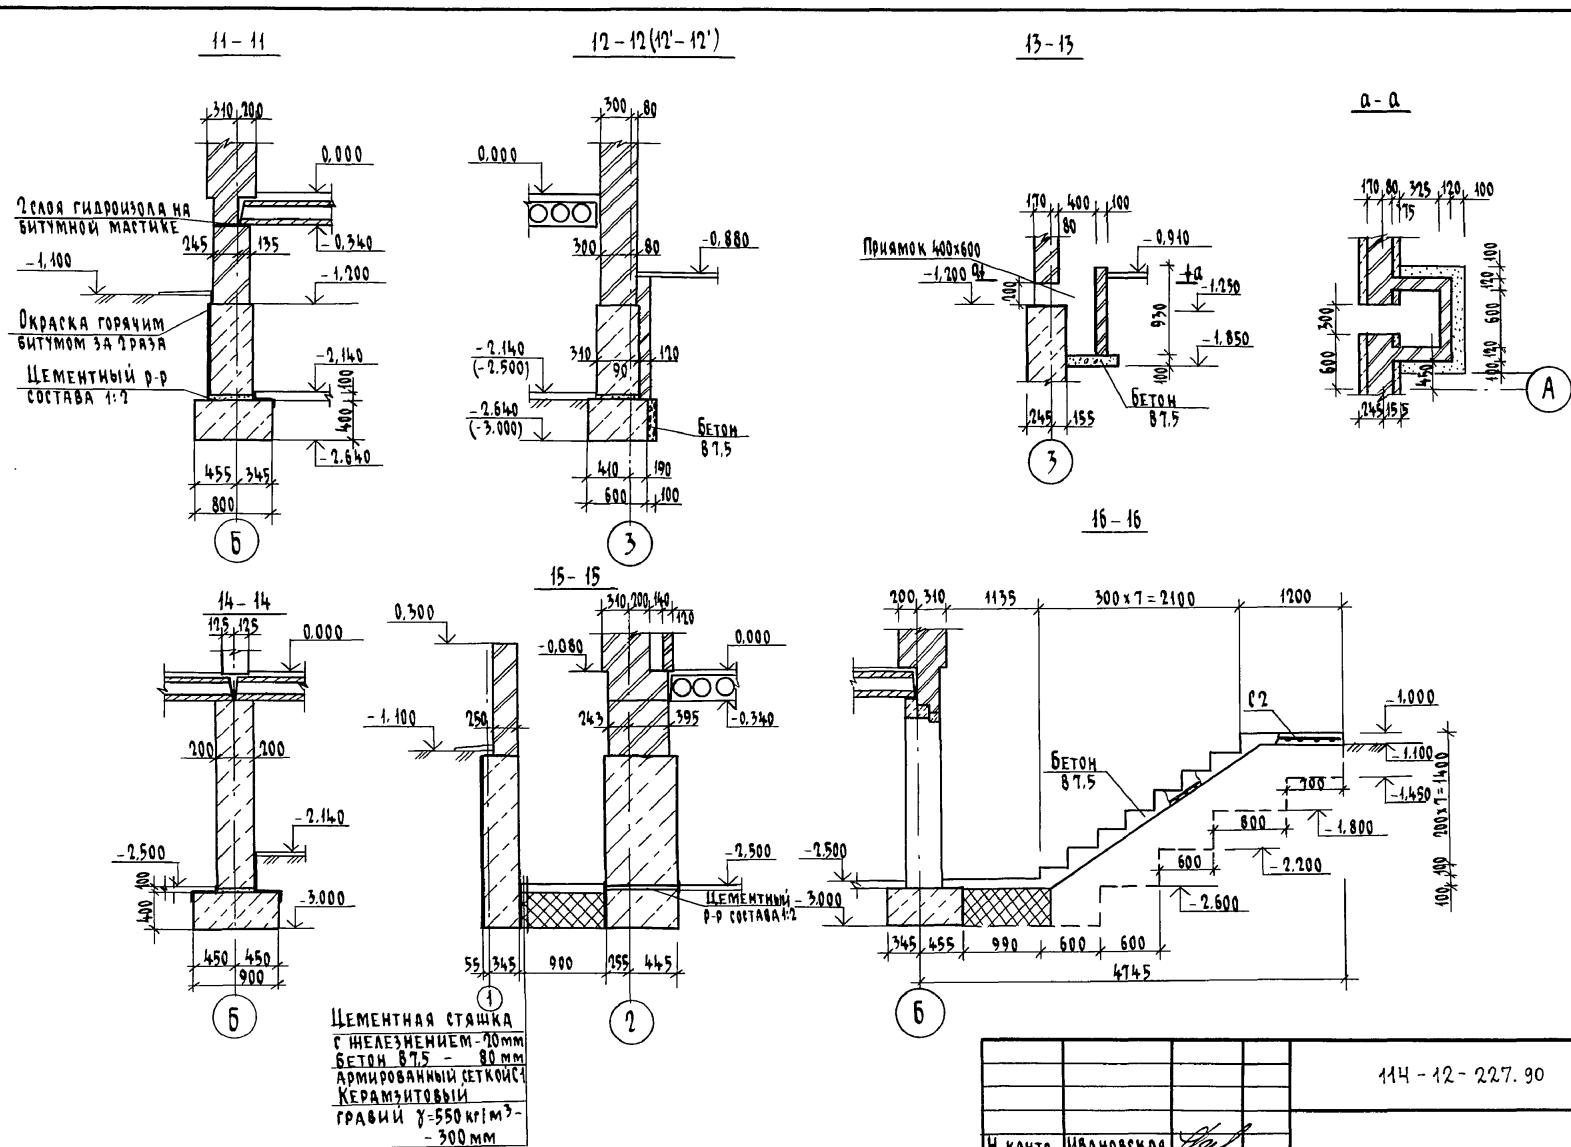

| | | | | | |
|-----------|------------|------------|--|--|----------------------------|
| | | | | 114 - 12 - 227. 90 | АС |
| Н. КОНТР. | ИВАНОВСКАЯ | | | | |
| ПРИВЯЗАН | НАЧ. МАСТ. | РАДЫГИН | | 2-ЭТАЖНЫЙ 2-СЕКЦИОННЫЙ | Стадия |
| | ЗАМ. Н. М. | ЗЕМЛЯК | | 12-КВАРТИРНЫЙ ЖИЛОЙ ДОМ С | лист |
| | ГАП | БРОНОВСКИЙ | | 1-2-3 КОМНАТНЫМИ КВАРТИРАМИ | листов |
| | Г. СПЕЦ | ИВАНОВСКАЯ | | | |
| | ИСПОЛНИЛ | МИЧУРИНА | | | |
| ИНВ. № | ПРОВЕРИЛ | ИДАНОВ | | ФУНДАМЕНТЫ. СЕЧЕНИЯ II...17-17, 10'...12' | Р 12 |
| | | | | | ЦНИИЭП ГРАНДАНСЕЛЬСТРОЙ |

КОПИРОВАЛ СУР 24468-01 14 ФОРМАТ А3

Альбом I

| Марка поз. | Обозначение | Наименование | Кол. шт. | Масса ед. кг. | Примеч. |
|--------------------------------|----------------|--|-------------|------------------|---------|
| <u>Основное решение</u> | | | | | |
| <u>Элементы нелегобетонные</u> | | | | | |
| ПР 1 | Л.14 | ПЕРЕМЫЧКА ПР1 | 1 | | |
| ПР 2 | Л.14 | ПЕРЕМЫЧКА ПР2 | 4 | | |
| ПР 3 | Л.14 | ПЕРЕМЫЧКА ПР3 | 6 | | |
| <u>Элементы металлические</u> | | | | | |
| 1 | | А-1-10 ГОСТ 5781-82, $\ell=1000$ | 24 | 0,617 | |
| 2 | | СКОБА А-1-12 ГОСТ 5781-82, $\ell=1200$ | 24 | 1,06 | |
| С1 | ГОСТ 8478-81 | С 3801-200 1700x2000 | 6 | 2,1 | |
| 3 | | ТРУБА $\phi 50$ | 13,5 | | п.м. |
| 4 | | ТРУБА АСБЕСТОЦЕМЕНТНАЯ $\phi 100$ | 9,1 | | п.м. |
| <u>МАТЕРИАЛЫ</u> | | | | | |
| | БУТОБЕТОН | 155,5 | | м ³ | |
| | БЕТОН ПЛОЩАДКИ | 87,5 | 1,06 | м ³ | |
| | ПРИЯМКОВ | 1,4 | | м ³ | |
| | КИРПИЧ ЦОКОЛЯ | 60,0 | | м ³ | |
| | ПРИЯМКОВ | 4,20 | | м ³ | |

| |
|---------------------------------------|
| ИЧН № 10101 ПОДПИСЬ И ДАТА РАЗРАБОТКИ |
| 2-30-9-15 |

Привязан

Инв. №

| Марка поз. | Обозначение | Наименование | Кол. шт. | Масса ед. кг | Примечан |
|--------------------------------|----------------|--|-------------|-----------------|----------------|
| <u>Вариант с подвалом</u> | | | | | |
| <u>Элементы нелегобетонные</u> | | | | | |
| ПР 1 | Л.14 | ПЕРЕМЫЧКА ПР1 | 1 | | |
| ПР 2 | Л.14 | ПЕРЕМЫЧКА ПР2 | 3 | | |
| ПР 3 | Л.14 | ПЕРЕМЫЧКА ПР3 | 9 | | |
| <u>Элементы металлические</u> | | | | | |
| 1 | | А-1-10 ГОСТ 5781-82, $\ell=1000$ | 46 | 0,617 | |
| 2 | | СКОБА А-1-12 ГОСТ 5781-82, $\ell=1200$ | 28 | 1,06 | |
| С1 | ГОСТ 8478-81 | С 3801-200 1700x2000 | 7 | 2,1 | |
| С2 | ГОСТ 8478-81 | С 3801-150 900x5000 | 2 | 3,0 | |
| 3 | | ТРУБА $\phi 50$ | 13,5 | | п.м. |
| 4 | | ТРУБА АСБЕСТОЦЕМЕНТНАЯ $\phi 100$ | 9,1 | | п.м. |
| <u>МАТЕРИАЛЫ</u> | | | | | |
| | БУТОБЕТОН | | 164,0 | | м ³ |
| | БЕТОН ЛЕСТИЦЫ | В 7,5 | 1,8 | | м ³ |
| | БЕТОН ПЛОЩАДКИ | В 7,5 | 1,06 | | м ³ |
| | ПРИЯМКОВ | | 1,6 | | м ³ |
| | КИРПИЧ ЦОКОЛЯ | | 63,0 | | м ³ |
| | ПРИЯМКОВ | | 5,30 | | м ³ |

| | | | | | | |
|--|-------------|----------|-------------------|-----------------------------|--|--|
| | | | 114 - 12 - 227.90 | Ас | | |
| Н.контр. | Ивановская | | | | | |
| нач.маст. | Радльгин | | | | | |
| зам.н.м. | Земляк | | | | | |
| ГАП | Бронзовский | | | | | |
| Гл.спецк | Ивановская | | | | | |
| изделия | Мичурин | | | | | |
| проверил | Иланов | | | | | |
| Спецификация к схемам расположения элементов фундаментов | | | | ЦНИИЭП Грандиансельстрой | | |
| копировано: | СУ | 24468-01 | 15 | ФОРМАТ А3 | | |



СХЕМА РАСПОЛОЖЕНИЯ ПЕРЕМЫЧЕК

СПЕЦИФИКАЦИЯ ПЕРЕМЫЧЕК

Альбом I

Накл. № подл. подпись и дата взам. чл. №

2-3919-16

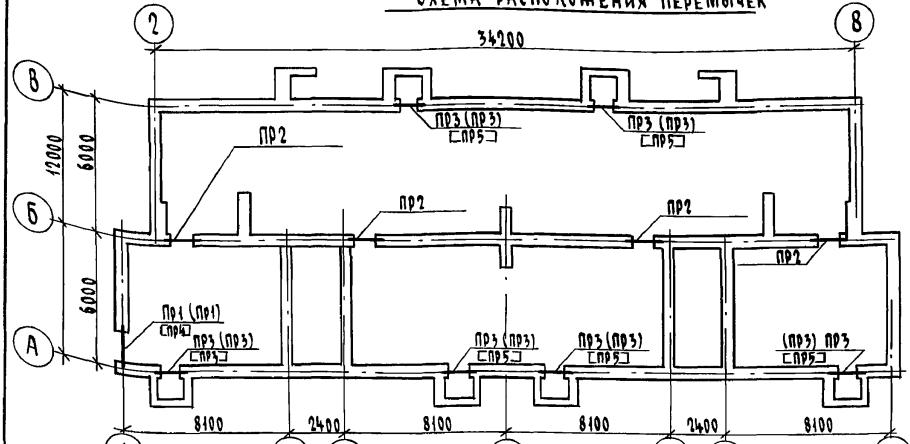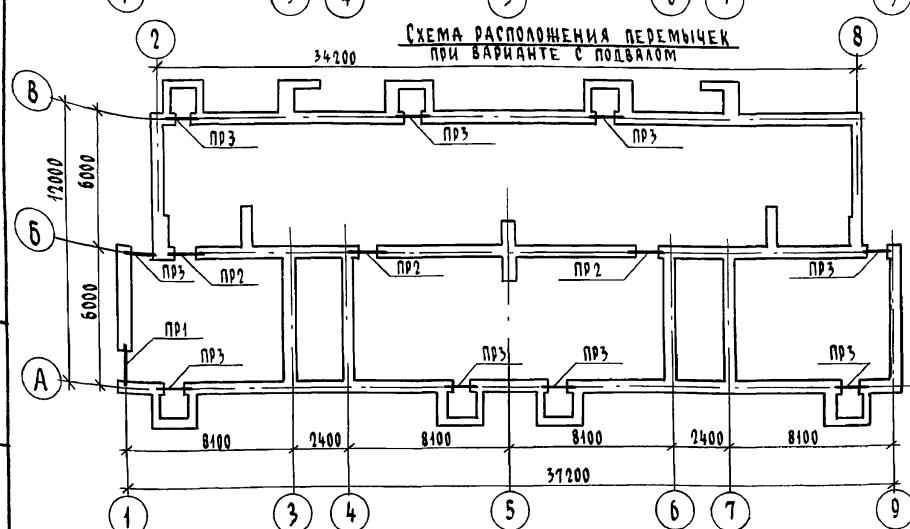СХЕМА РАСПОЛОЖЕНИЯ ПЕРЕМЫЧЕК
ПРИ ВАРИАНТЕ С ПОДВАЛОМ

Марка перемычки, показанная без скобок, предназначена под наружные стены толщ. 510 мм, в круглых скобках - под стену толщ. 380 мм и в квадратных - 640 мм.

ПРИВЯЗАН

Инв. №

| Марка поз. | Обозначение | Наименование | Кол. шт. | Масса ед. кг. | Примечание |
|------------|----------------------|--------------|----------|---------------|------------|
| ПР1 | 1.038.1-1.1020000-04 | 2П6 16-2 | 3 | 65 | |
| ПР2 | 1.038.1-1.1090000-01 | 3П6 13-37-П | 2 | 85 | |
| ПР3 | 1.038.1-1.1090000-01 | 3П6 13-37-П | 1 | 85 | |
| ПР4 | 1.038.1-1.1020000-03 | 2П6 13-1-П | 2 | 54 | |
| ПР5 | 1.038.1-1.1020000-04 | 2П6 16-2 | 4 | 65 | |
| | 1.038.1-1.1020000-03 | 2П6 13-1-П | 3 | 54 | |
| | 1.038.1-1.1090000-01 | 3П6 13-37-П | 1 | 85 | |

ВЕДОМОСТЬ ПЕРЕМЫЧЕК

| Тип | СХЕМА СЕЧЕНИЯ | Тип | СХЕМА СЕЧЕНИЯ |
|-----|--|-----|-------------------------------------|
| ПР1 | 2П6 16-2 БРУС 60x50 ПАНели МИНЕРАЛ-БАТИКИЕ 1,600 БРУС 60x50 1100 ДЛЯ БУТОВОГО 1250 АЛЮМИНИЕВОГО 1045 СБОРНОГО 1550 ФУНДАМЕНТА СКАДИШ НЕ НУЖЕН | ПР4 | 2П6 16-2 -1,600 375 135 1 |
| ПР2 | 3П6 13-37-1 130 130 -0,560 6 | ПР5 | 2П6 13-10 375 135 -0,560 A |
| ПР3 | 2П6 13-1-1 245 125 3П6 13-37-1 -0,560 A | | |

114-12-227.90

| | | | | | | |
|------------|-------------|-----------|--|------------------|------|--------|
| Н. КОНТР. | Ивановская | Григорьев | 7-ЭТАЖНЫЙ 7-СЕКЦИОННЫЙ 12-КВАРТИРНЫЙ ЖИЛОЙ ДОМ С 1-4-3 КОМНАТНЫМИ КВАРТИРАМИ | СТАДИЯ | Лист | Листов |
| НАЧ. МАСТ. | Радыгин | Григорьев | | 0 | 14 | |
| ЗАМ. Н.М. | Земляк | Григорьев | | | | |
| ГАП | Бризновский | Григорьев | | | | |
| ГЛ.СПЕЦ. | Ивановская | Григорьев | СХЕМЫ РАСПОЛОЖЕНИЯ ПЕРЕМЫЧЕК НД отм. ныне отм. 0.000. | ЦНИИЭП | | |
| ИСПОЛНИЛ. | Мичурин | Григорьев | ВЕДОМОСТЬ ПЕРЕМЫЧЕК | Грандансельстрой | | |
| ПРОВЕРЯЛ | Иванов | Григорьев | | | | |

КОПИРОВАЛ 24468-01 16 ФОРМАТ А3

ANSOM T


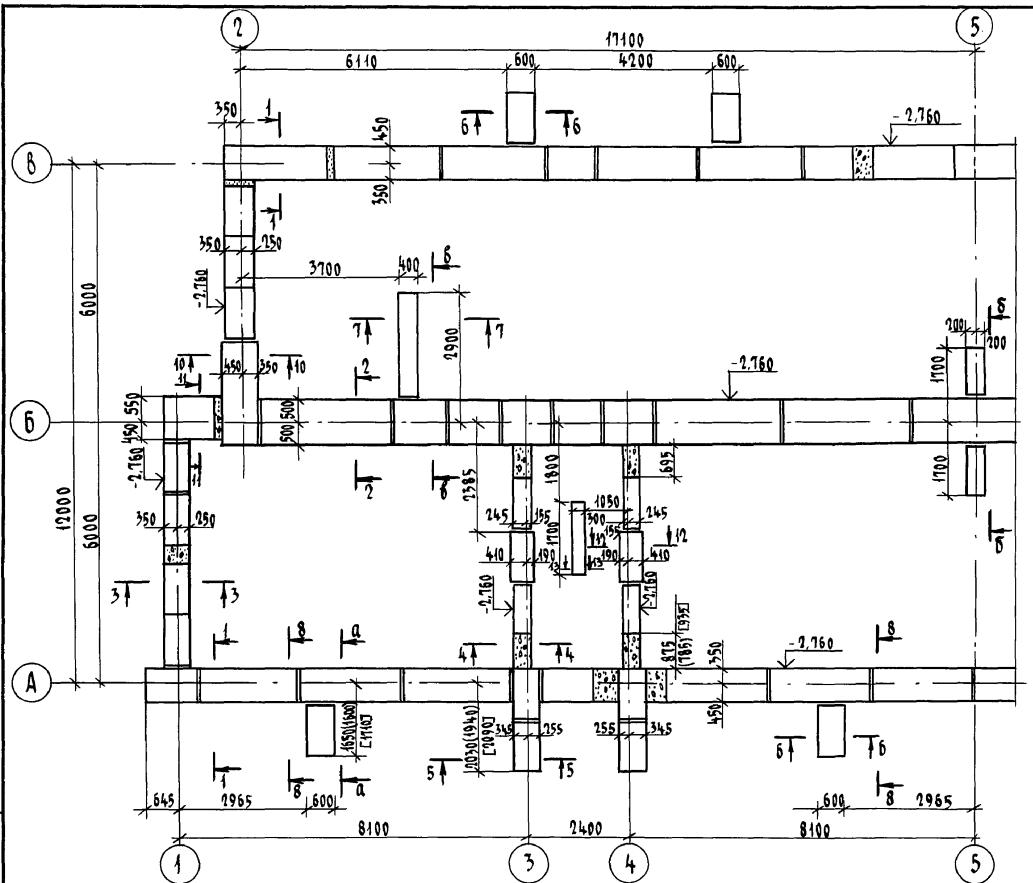


ТАБЛИЦА РАСЧЕТНЫХ НАГРУЗОК НА ФУНДАМЕНТЫ НА ОТМ.-0,360 (кН/м)

1-3336619-7
N.Y. NOV. 6, 1941. GOVERNOR MURRAY B. WILSON.

| Толщина наружной стены | № СЕЧЕНИЙ | | | | | | | |
|------------------------------|-----------|-------|------|------|-------|-------|-------|-------|
| | 1-1 | 2-2 | 3-3 | 4-4 | 5-5 | 6-6 | 10-10 | 11-11 |
| 380 | 11,44 | 15,89 | 6,04 | 5,99 | 12,78 | 10,19 | 10,37 | 14,38 |
| 510 | 12,51 | 16,04 | 7,70 | 5,99 | 12,78 | 10,19 | 12,85 | 16,64 |
| 640 | 14,11 | 16,18 | 9,29 | 5,99 | 12,78 | 10,19 | 15,47 | 18,20 |

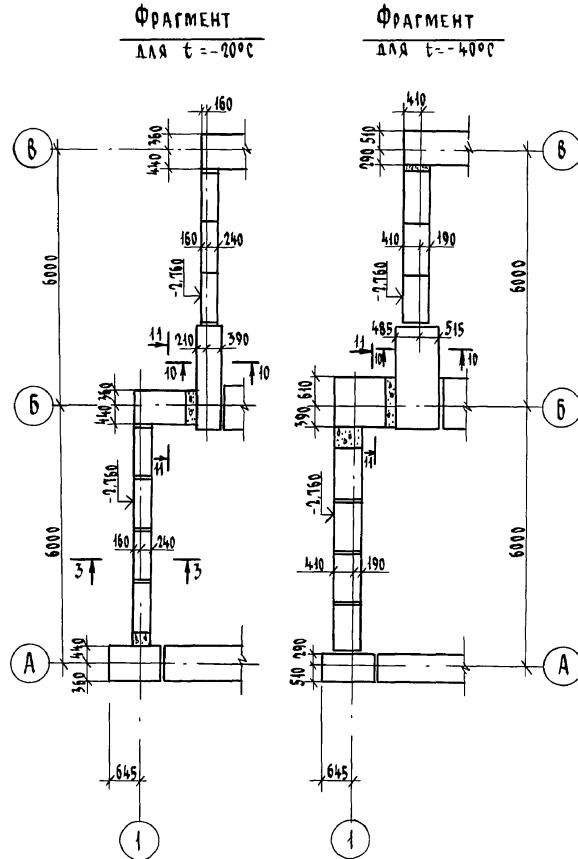

ПРИВЯЗА

10

114 - 12 - 227.90

AC


| | |
|--------------|------------|
| Н. КОНТР. | ИВАНОВСКАЯ |
| НАЧ. МАСТ. | РАДЫГИН |
| ЗАМ. Н.М. | ЗЕМЛЯК |
| ГАП | БРИКОВСКИЙ |
| ГЛ. СПЕЦ. ЦК | ИВАНОВСКАЯ |
| Исполнения | МИЧРИНА |
| Протоколы | ШАСОВА |

| 2-ЭТАЖНЫЙ 2-СЕКЦИОННЫЙ 12-КВАРТИРНЫЙ ЖИЛЫЙ ДОМ С 1-2-3 КОМНАТНЫМИ КВАРТИРАМИ | Стадия | Лист | листов |
|--|--------|------|--------|
| | P | 15 | |


| | |
|--|-----------------------------------|
| СХЕМЫ РАСПОЛОЖЕНИЯ ЭЛЕМЕНТОВ ПОДОШВЫ ФУНДАМЕНТОВ В ОСАХ "1" - "5" (ВARIANT) | ЦНИЭЛ ГРАНДАНСЕЛЬСТРОЙ |
|--|-----------------------------------|

КОПИРОВАЛ *Бур* 24468-01 17 ФОРМАТ А3

ALBOM I

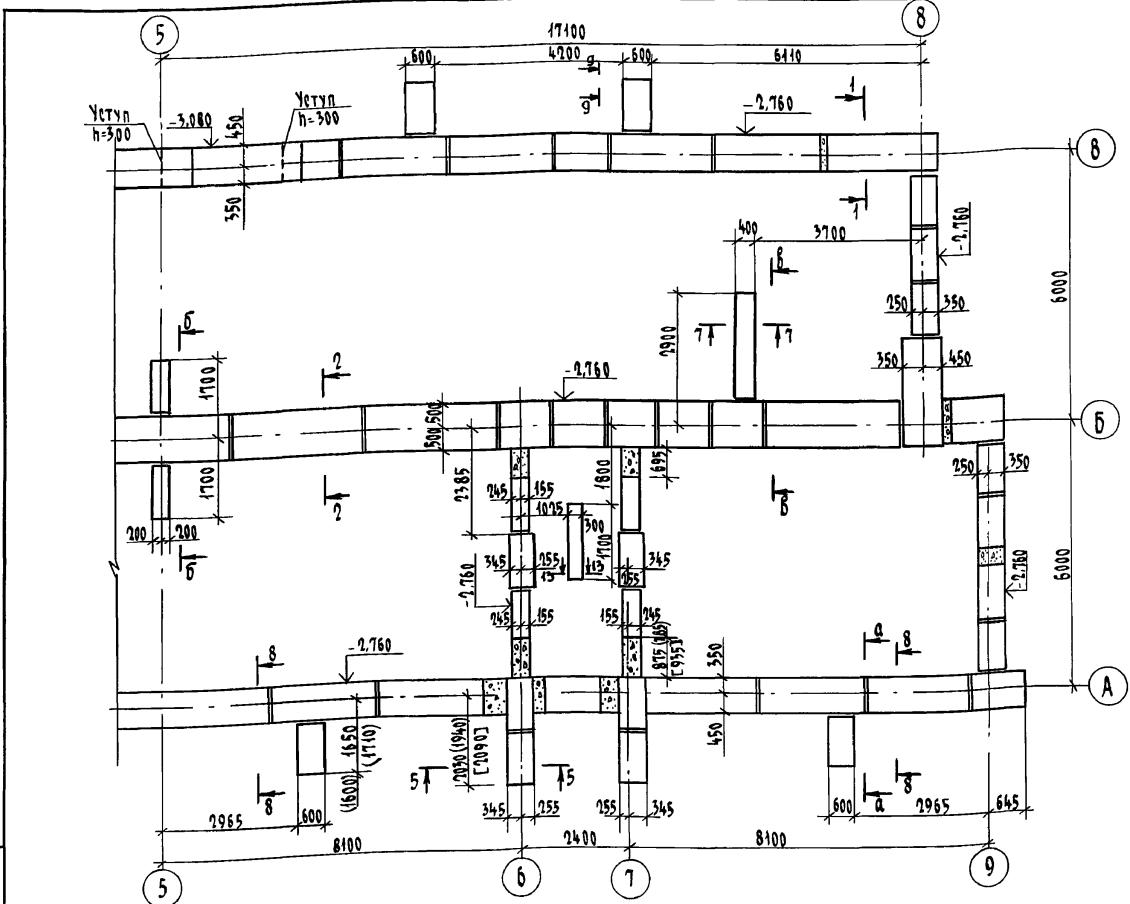


- Приямки условно не показаны см. лист 14 и сечение 8-8 лист 17.
- Сечения 4-1 ... 10-10 см. лист 17, 11-11 ... 13-13 см. лист 25, а-а...8-8 см. лист 22.
- Ленточные сборные фундаменты выполнены для расчетных зимних температур -30°C, -20°C, -40°C.
- Кирпичная кладка цоколя, стенок приямка выполняется из глиняного обыкновенного кирпича М75 на растворе М25.
- Подбетонка под декоративную стенку лоджии условно не показана см. лист 36,37 и сечение 9-9 лист 17.

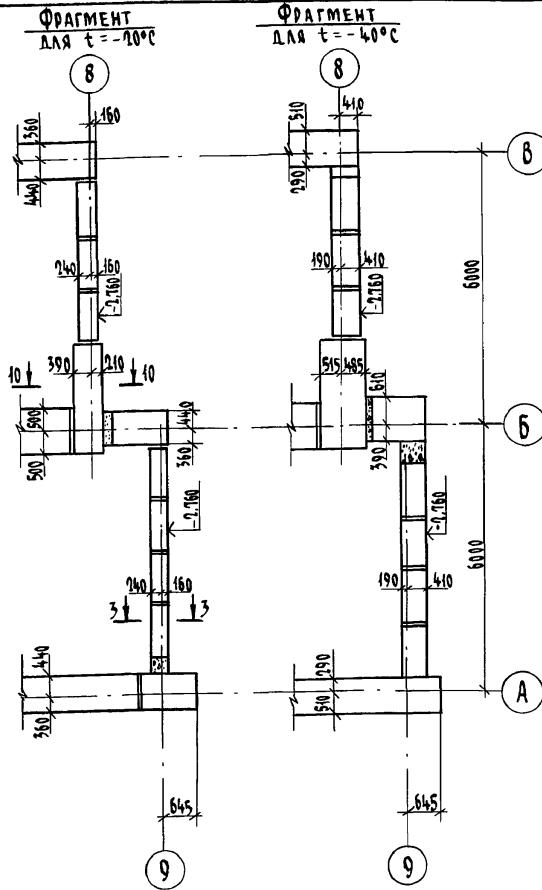

| | | | | | |
|---|------------------|------------|------------|-------------------|----|
| 6 | 9 | | | 114 - 12 - 227.90 | AC |
| тся | | | | | |
| | | | | | |
| | | | | | |
| | | | | | |
| Н.контр. | Ивановская | <i>Лиц</i> | | | |
| Науч.маст. | Радыгин | <i>Лиц</i> | | | |
| зам. н.м. | Земляк | <i>Лиц</i> | | | |
| ГДП | Бронзовский | <i>Лиц</i> | | | |
| Г.спец.к. | Ивановская | <i>Лиц</i> | | | |
| Проверка | Ивановская | <i>Лиц</i> | | | |
| Инв.№ | Исполнитель | Мичурин А | <i>Лиц</i> | | |
| Стадия | Лист | Листов | | | |
| P | 16 | | | | |
| Схемы расположения элементов подошвы фундаментов в осях „5-9“ (вариант) | ЦНИИЭП | | | | |
| | ГРАНДАНСЕЛЬСТРОЙ | | | | |

КОПИРОВАЛ ГУР 24468-01 18 ФОРМАТ А3

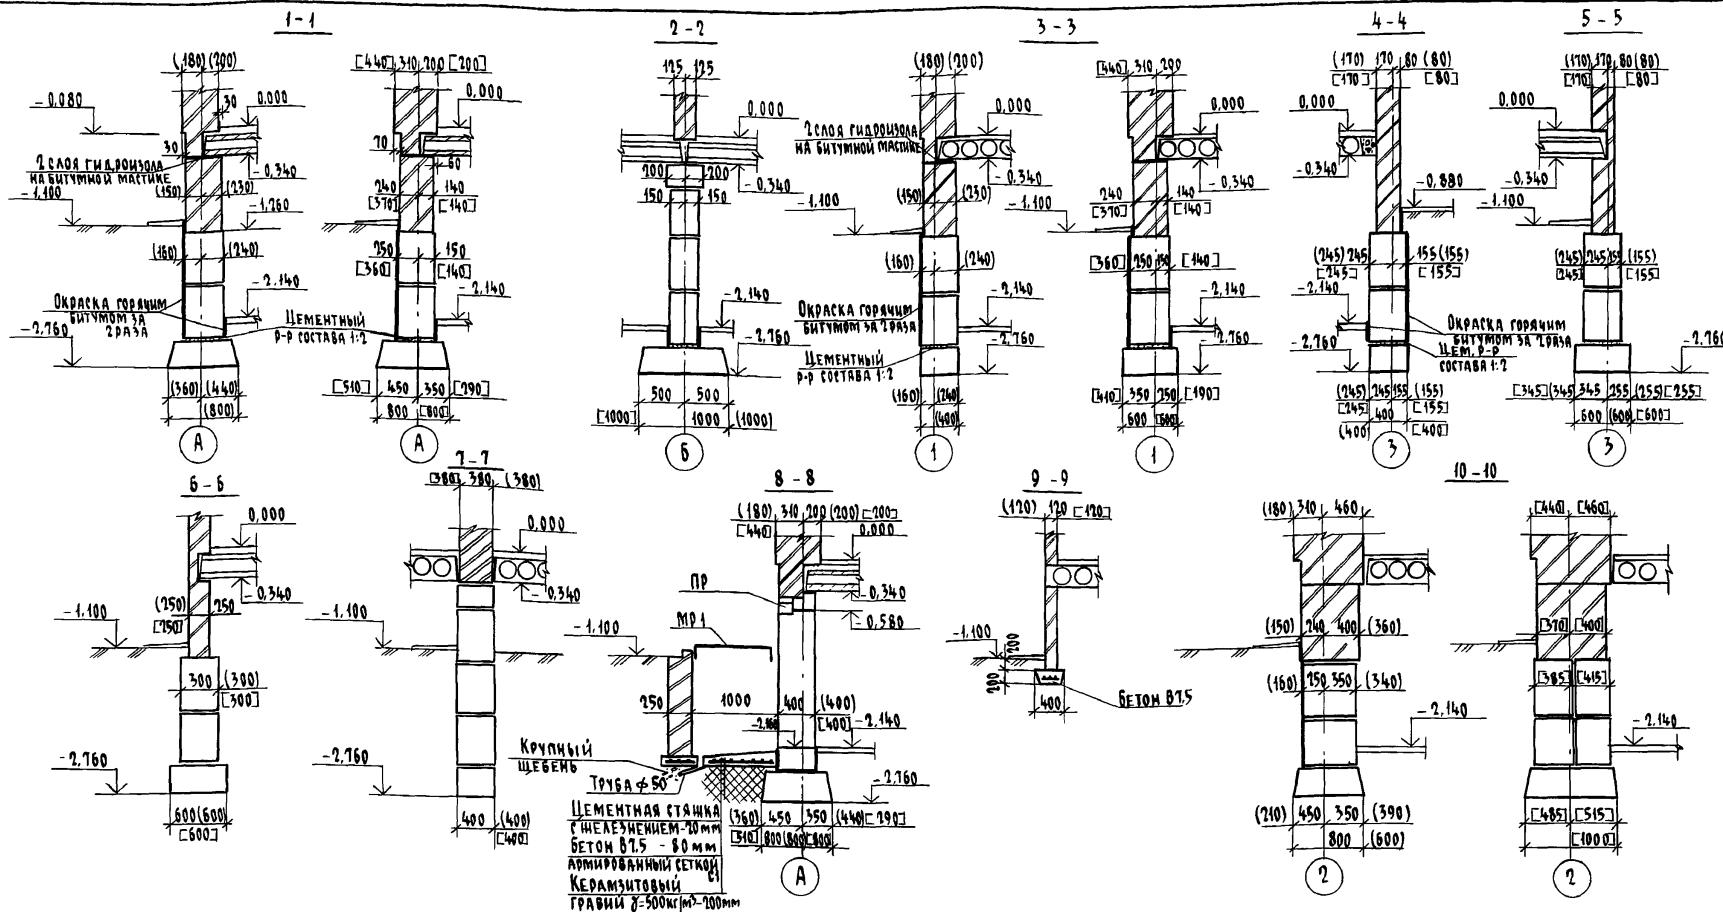





ИМ. № ПОЛ. ПОДПИСЬ И ДАТА
2-3912-19

ПРИВЯЗАН

ИНВ. №

| | | | | |
|--|------------|------|-------------------|------|
| | | | 144 - 12 - 227.90 | - АС |
| Н.КОНТР. | Ивановская | | | |
| НАЧ. МАСТ. | Радыгин | | | |
| ЗАМ. Н.М. | Земляк | | | |
| ГАП | Бризовский | | | |
| ГЛАСЕЦКИЙ | Ивановская | | | |
| ИСПОЛНИЛ. | Мичурин | | | |
| ПРОВЕРИЛ. | Иванов | | | |
| 7-этажный 2-секционный 12-квартирный жилой дом с 1-2-3 комнатными квартирами | Стадия | Лист | Листов | |
| Фундаменты. Сечения 1-1 ... 10-10 (вариант) | Р | 17 | | |
| ЦНИИЭП | | | | |
| ГРАНДАНСЕЛЬСТРОЙ | | | | |


Альбом

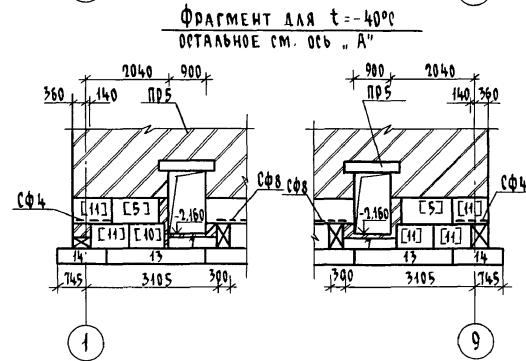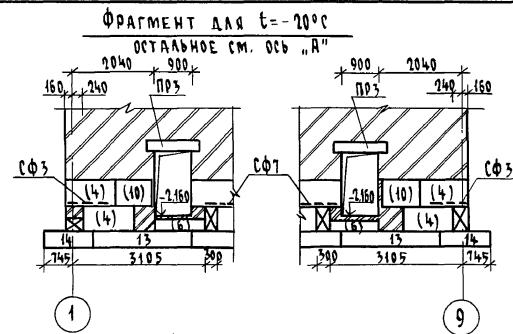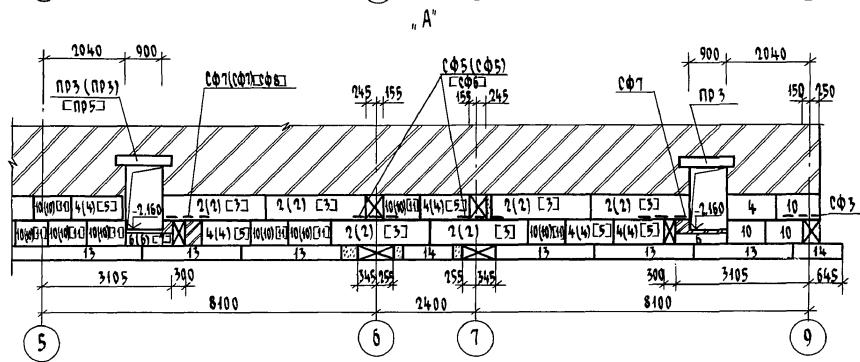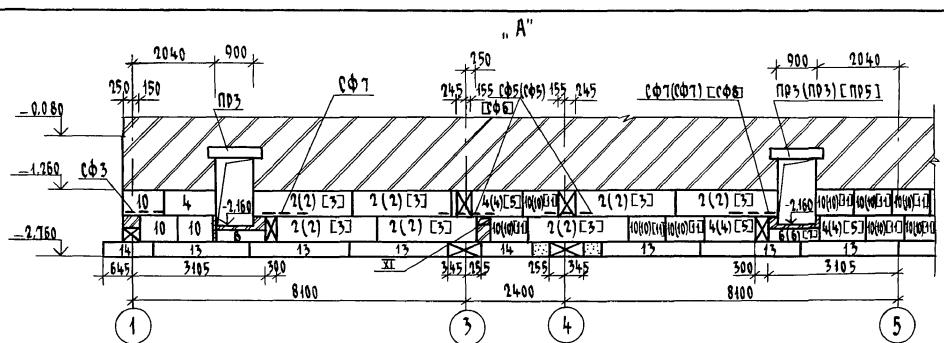

2393-20
УЧЕБНОЕ МАТЕРИАЛЫ. ПОДГОТОВКА К ДАТАМ ВЪЗДЕЛЬНИКАМ 19




КОПИРОВАЛ СУР 24468-01 20 ФОРМАТ А3

AAB60M T

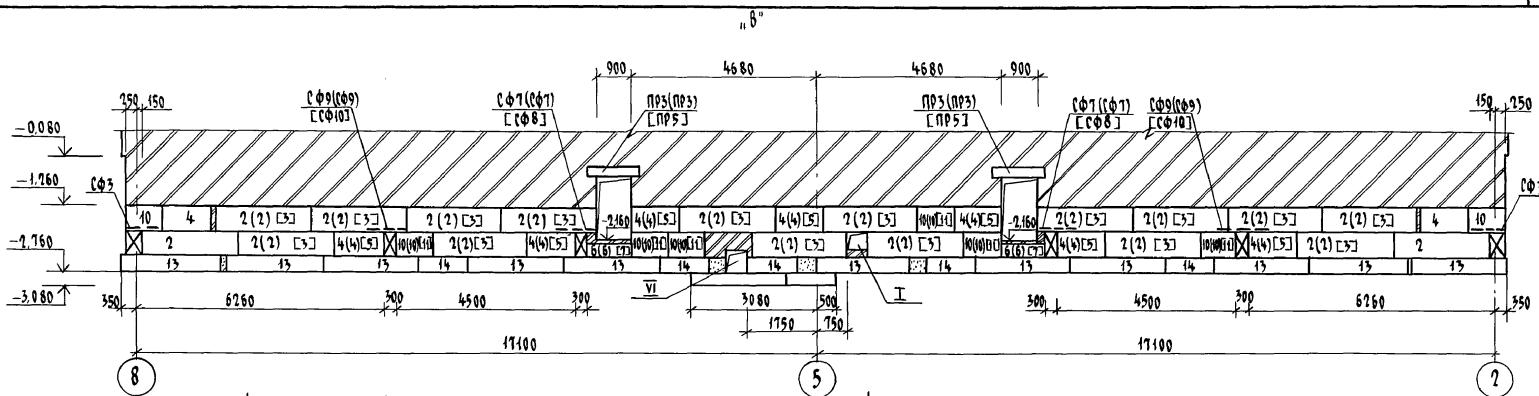

ФРАГМЕНТ ДЛЯ $t = -20^{\circ}\text{C}$
ОСТАЛЬНОЕ СМ. ОСЬ „В”

ФРАГМЕНТ ДЛЯ $t = -40^{\circ}\text{C}$
ОСТАЛЬНОЕ СМ. ОСЬ „В“

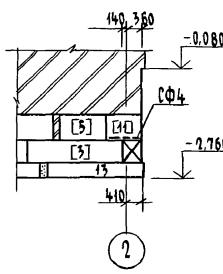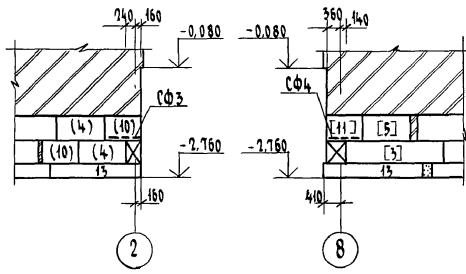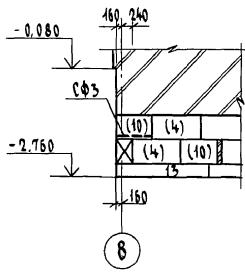


| | | | | |
|-------------|-------------|-------------|--|----------------------------|
| | | | 114 - 12- 227.90 | АС |
| Н.КОНД. | ИВАНОВСКАЯ | <i>Черт</i> | | |
| НАЧ. МАСТ. | РДЫГИН | <i>Черт</i> | | |
| ЗАМ. Н.М. | ЗЕМЛЯК | <i>Черт</i> | | |
| ГАП | БРНОВОВСКИЙ | <i>Черт</i> | | |
| ГРЛСПЕЦ. К. | ИВАНОВСКАЯ | <i>Черт</i> | | |
| ИСПОЛНИЛ. | МИЧУРКИНА | <i>Черт</i> | | |
| ИЧН № | ПРОФЕРНН | <i>Черт</i> | | |
| | | | СХЕМЫ РАСПОЛОЖЕНИЯ ЭЛЕМЕНТОВ ФУНДАМЕНТА ПО ОСИ „В“ (ВАРИАНТ) | ЦНИИЭП ГРАНДАНСЕЛЬСТРОЙ |
| | | | Стадия | Лист |
| | | | Р | 19 |

КОПИРОВАЛ СЮ


24468-01 2

ФОРМАТ А3


Альбом I

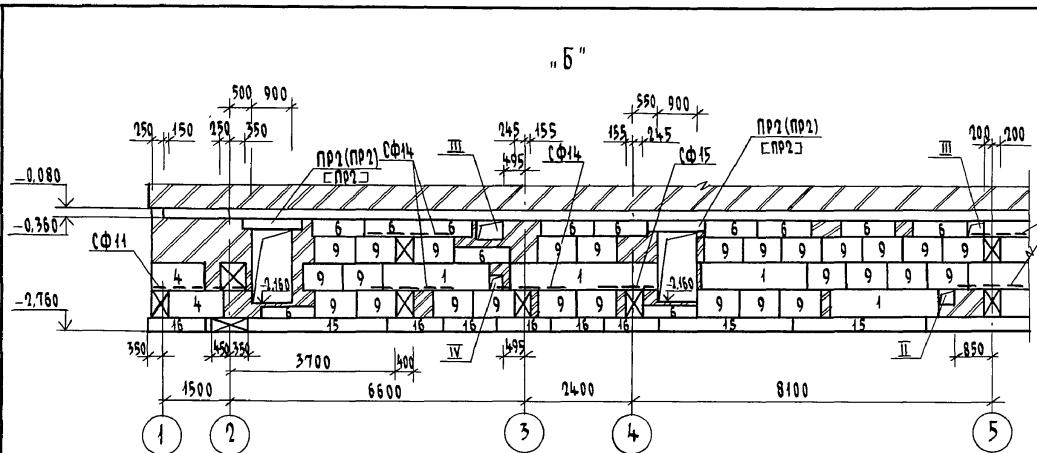

ФРАГМЕНТ ДЛЯ $t = -70^{\circ}\text{C}$
ОСТАЛЬНОЕ СМ. ОСЬ „Б”

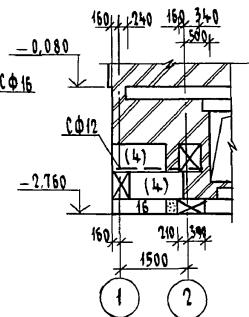


ФРАГМЕНТ ДЛЯ $t = -40^{\circ}\text{C}$
ОСТАЛЬНОЕ СМ. ОСЬ „Б”

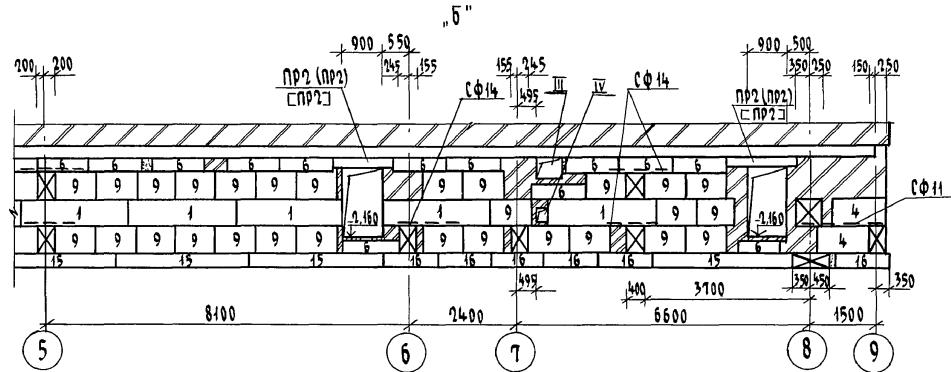

The diagram illustrates a cross-section of a concrete column. Key dimensions shown are 445,385 mm at the top, 1500 mm on the left, 1500 mm at the bottom, and 2,760 mm on the right. Reinforcement bars are indicated by 'X' marks: CΦ13 at the top right, CΦ13 at the bottom right, and CΦ8 and CΦ9 at the bottom left. A dimension of 150 is also present near the bottom left.

| | | | | | | | |
|------------|-------------|-------------------|--|---|----------------------------|------|--------|
| | | | | 114 - 12 - 227.90 | АС | | |
| Н. КОНТР. | ИВАНОВСКАЯ | <i>[initials]</i> | | | | | |
| НАЧ. МАСТ. | РАДИГИН | <i>[initials]</i> | | | | | |
| ЗАМ. Н.М. | ЗЕМЛЯК | <i>[initials]</i> | | | | | |
| ГАП | БРНОЗОВСКИЙ | <i>[initials]</i> | | | | | |
| ГЛ.СПЕЦ.К | ИВАНОВСКАЯ | <i>[initials]</i> | | | | | |
| ИСПОЛНИЛ. | МИЧУРИНА | <i>[initials]</i> | | | | | |
| ПРОВЕРИЛ | ИВАНОВ | <i>[initials]</i> | | | | | |
| | | | | Схемы расположения элементов фундаментов по оси "б" (вариант) | Стадия | Лист | листов |
| | | | | | Р | 20 | |
| | | | | | ЦНИИЭП ГРАНДАНСЕЛЬСТРОЙ | | |

КОПИРОВАЛ СУРГУТ 24468-01 22 ФОРМАТ А3

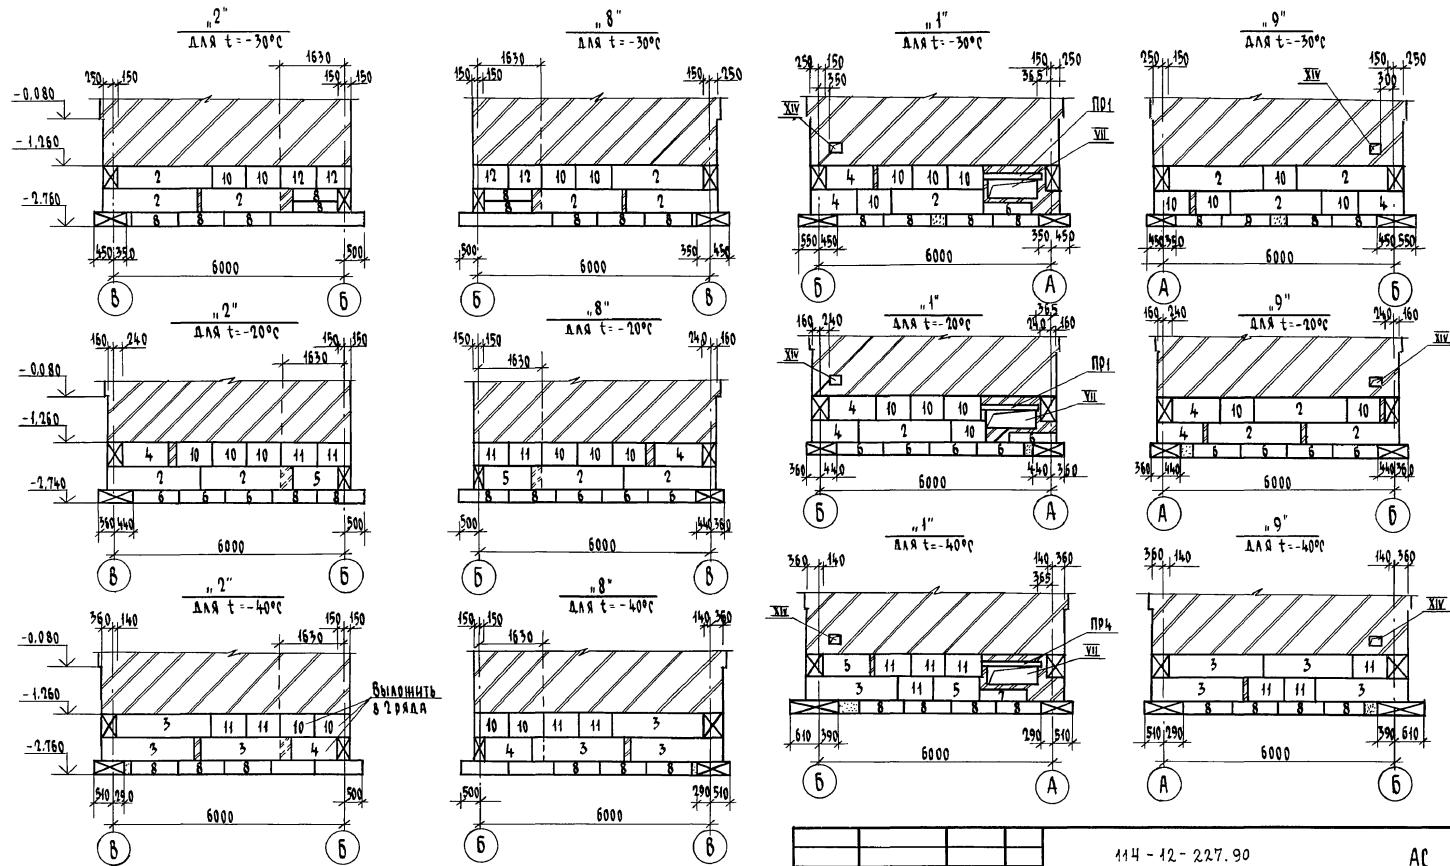

ПРИВЯЗАН

Инв. №

Н. конто. Ивановская

Родыгин

Зам. Н.М. Земляк

ГАР

Гл. специ. Ивановская

Исполнитель Мичурина

Проверка Н.Данков







114-12-227.90

Ас


2-этажный 2-секционный
19-квартирный жилой дом с
4-2-3 комнатными квартирамиСХЕМЫ РАСПОЛОЖЕНИЯ ЭЛЕМЕН-
ТОВ ФУНДАМЕНТОВ ПО ОСЯМ
"1", "2", "8", "9" (вариант)Стадия лист Аистов
Р 21ЦНИИЭП
ГРАНДАНСЕЛЬСТРОЙ

Инв. № подл. Порядок и дата взятия измерений
2-3919-24


Альбом I

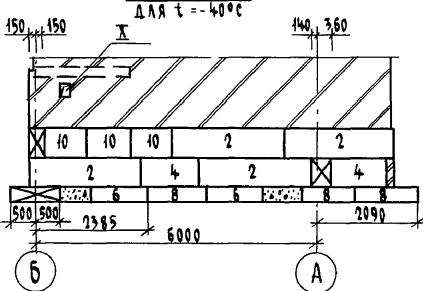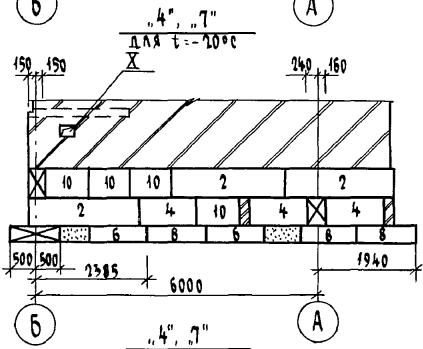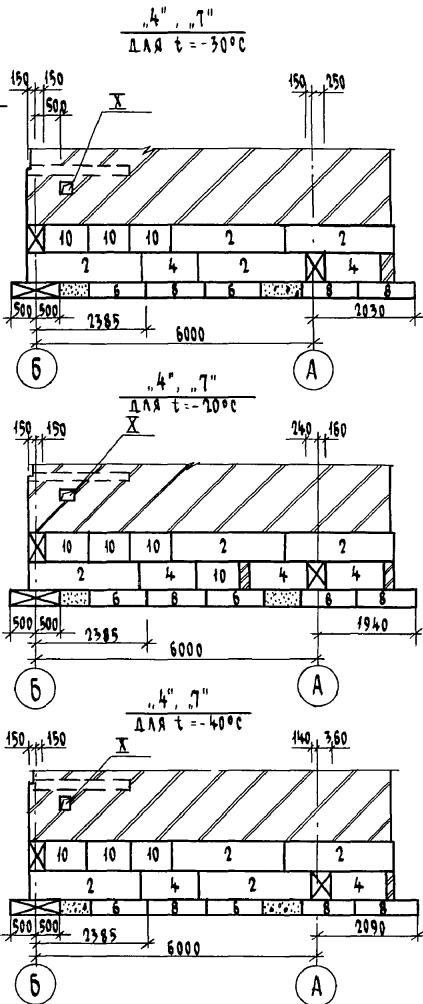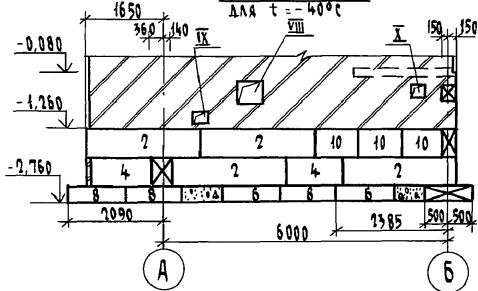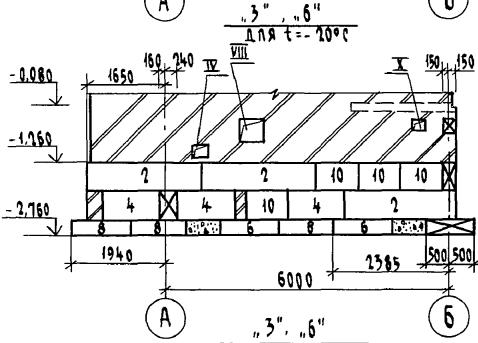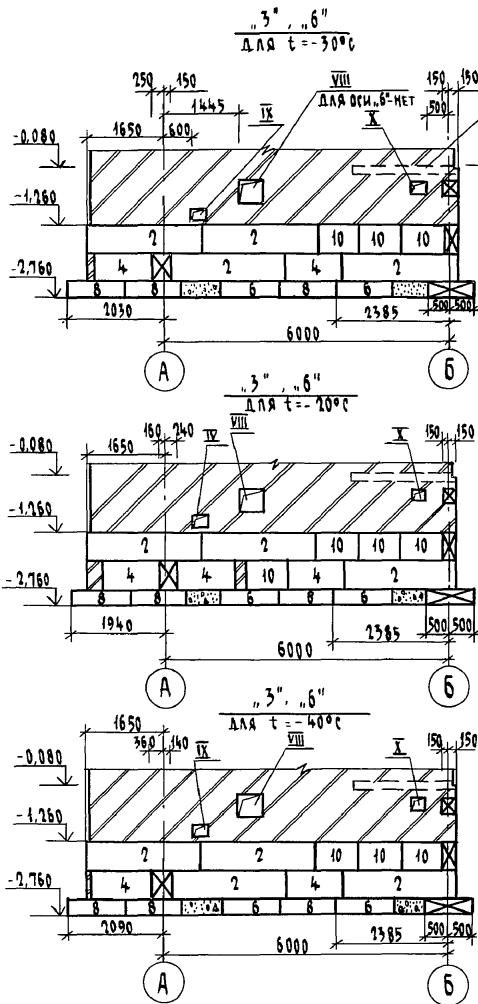


a-a
для $t = -30^{\circ}\text{C}$

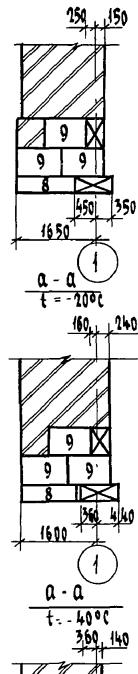


a-a
 $t = -20^{\circ}\text{C}$

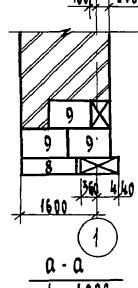


a-a
 $t = -40^{\circ}\text{C}$

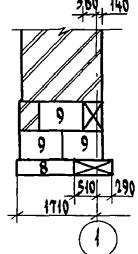

б-б

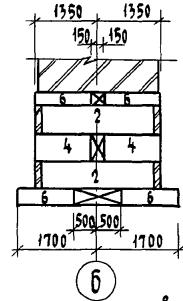

б-б

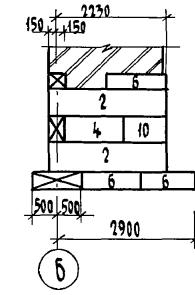

114-12-227.90

АС

Приказан

Н.Контр. Ивановская
Науч.маст Радыгин
Зам.н.к. Жемляк
ГАП Бринзовский
Гл.спец к Ивановская
Исполнение Мичурин
Проверил Индаков

2 этажный 2-секционный
12-квартирный жилой дом с
1-2-3 комнатными квартирами

Стадия Акт Листов
Р 22

Схемы расположения элементов
фундаментов по осям „3“, „6“, „4“, „7“
сечения а-а, б-б, б-б (вариант)

ЦНИИЭП
Гранд Данселстрой

Копировала Суя 24468-01 24 Формат А3

Альбом I

ЧИСЛО ПОДР.
2-3919-25
ПОДПИСЬ И ДАТА
ВЗЯТОМ ЧИСЛОМ

| Марка поз. | Обозначение | Наименование | Кол. шт. | Масса ед. кг. | Приме- чание |
|---------------|--|---|-------------|------------------|-----------------|
| | Вариант для расчетной зимней температуры -20°С | | | | |
| | Элементы бетонные и железобетонные | | | | |
| | | Блоки стен подвала | | | |
| 1 | ГОСТ 13579-80 | ФБС 24. 3. 6-Т | 9 | 970 | |
| 2 | ГОСТ 13579-80 | ФБС 24. 4. 6-Т | 56 | 1300 | |
| 4 | ГОСТ 13579-80 | ФБС 12. 4. 6-Т | 49 | 640 | |
| 5 | ГОСТ 13579-80 | ФБС 12. 5. 6-Т | 2 | 790 | |
| 6 | ГОСТ 13579-80 | ФБС 12. 4. 3-Т | 72 | 310 | |
| 8 | ГОСТ 13579-80 | ФБС 12. 6. 3-Т | 12 | 460 | |
| 9 | ГОСТ 13579-80 | ФБС 9. 3. 6-Т | 79 | 350 | |
| 10 | ГОСТ 13579-80 | ФБС 9. 4. 6-Т | 54 | 470 | |
| 11 | ГОСТ 13579-80 | ФБС 9. 5. 6-Т | 4 | 590 | |
| | | Плиты фундаментов | | | |
| 13 | ГОСТ 13580-85 | ФЛ 8. 24-1 | 26 | 1150 | |
| 14 | ГОСТ 13580-85 | ФЛ 8. 12-1 | 12 | 550 | |
| 15 | ГОСТ 13580-85 | ФЛ 10. 30-1 | 7 | 1750 | |
| 16 | ГОСТ 13580-85 | ФЛ 10. 12-1 | 10 | 650 | |
| | | Перемычки | | | |
| ПР1 | Л.14 | ПР1 | 1 | | |
| ПР3 | Л.14 | ПР3 | 6 | | |
| ПР2 | Л.14 | ПР2 | 4 | | |
| | | Элементы металлические | | | |
| 17 | | А-1-10 ГОСТ 5781-87 ⁶⁼¹⁰⁰⁰ | 24 | 0,617 | |
| 18 | | СКОБА А-1-12 ГОСТ 5781-87 ⁶⁼¹⁰⁰⁰ | 24 | 1,06 | |
| 19 | | ТРУБА ϕ 50 | 13,5 | | п.м. |
| 20 | | ТРУБА АСБЕСТОЦЕМЕНТНАЯ ϕ 100 | 9,4 | | п.м. |
| С1 | | С 3801-200 1700x2000 | 6 | 2,1 | |
| С3 | Л.78 | СЕТКА АРМАТУРНАЯ СФ3 | 4 | 2,68 | |

ПРИВЯЗАН

Инв. №

| Марка поз. | Обозначение | Наименование | Кол. шт. | Масса ед. кг. | Приме- чание |
|---------------|---------------|---|-------------|------------------|-----------------|
| C5 | Л.78 | СФ5 | 4 | 4,68 | |
| C7 | Л.78 | СФ7 | 6 | 2,31 | |
| C9 | Л.78 | СФ9 | 2 | 3,67 | |
| C12 | Л.78 | СФ12 | 2 | 5,62 | |
| C14 | Л.78 | СФ14 | 6 | 3,13 | |
| C15 | Л.78 | СФ15 | 2 | 2,14 | |
| C16 | Л.78 | СФ16 | 2 | 4,18 | |
| | | Бетон В7.5 $\gamma=2400 \text{ кг}/\text{м}^3$, | 1,00 | | м^3 |
| | | Кирпич глинян. обыкнов. $\gamma=1800 \text{ кг}/\text{м}^3$ | 5,7 | | м^3 |
| | | Вариант для расчетной зимней температуры -30°С | | | |
| | | Элементы бетонные и железобетонные | | | |
| | | Блоки стен подвала | | | |
| 2 | ГОСТ 13579-80 | ФБС 24. 4. 6-Т | 64 | 1300 | |
| 4 | ГОСТ 13579-80 | ФБС 12. 4. 6-Т | 38 | 640 | |
| 6 | ГОСТ 13579-80 | ФБС 12. 4. 3-Т | 58 | 310 | |
| 8 | ГОСТ 13579-80 | ФБС 12. 6. 3-Т | 22 | 460 | |
| 9 | ГОСТ 13579-80 | ФБС 9. 3. 6-Т | 79 | 350 | |
| 10 | ГОСТ 13579-80 | ФБС 9. 4. 6-Т | 51 | 470 | |
| 12 | ГОСТ 13579-80 | ФБС 9. 6. 6-Т | 4 | 770 | |
| 1 | ГОСТ 13579-80 | ФБС 24. 3. 6-Т | 9 | 970 | |
| | | Плиты фундаментов | | | |
| 14 | ГОСТ 13580-85 | ФЛ 8. 12-1 | 10 | 550 | |
| 15 | ГОСТ 13580-85 | ФЛ 10. 30-1 | 7 | 1750 | |
| 16 | ГОСТ 13580-85 | ФЛ 10. 12-1 | 12 | 650 | |
| 13 | ГОСТ 13580-85 | ФЛ 8. 24-1 | 30 | 1150 | |

114-12-227.90

АС

Н.КОНД. ИВАНОВСКАЯ *Марк*
 НАЧ. МАСТ. РАДЫГИН *Радыгин*
 ЗАМ. Н. М. ЗЕМЛЯК *Земляк*
 ГАП БРНОВОВСКИЙ *Брнововский*
 Г.СПЕЦ К. ИВАНОВСКАЯ *Ивановская*
 Исполнен. МИЧУРИН *Мичурин*
 Проверил ИВАНОВСКАЯ *Ивановская*

2-ЭТАННЫЙ 2-СЕКЦИОННЫЙ
12-КВАРТИРНЫЙ ЖИЛОЙ ДОМ С
1-2-3 КОМНАТНЫМИ КВАРТИРАМИ
Спецификация к схемам распо-
ложения элементов фундамен-
тов (начало) Вариант
ГРДНДАНСЕЛЬСТРОЙ

Копировано: *Марк* 24468-01 25 ФОРМАТ А3

Альбом 1

Чертежный лист
Планшетная азимутальная
взаимосвязь №
2-3919-26

| Марка поз. | Обозначение | Наименование | Кол. шт. | Масса ед. кг. | Примечание |
|---|---------------|---|----------|---------------|------------|
| <u>ПЕРЕМЫЧКИ</u> | | | | | |
| ПР1 | Л.14 | ПР1 | 1 | | |
| ПР3 | Л.14 | ПР3 | 6 | | |
| ПР2 | Л.14 | ПР2 | 4 | | |
| <u>ЭЛЕМЕНТЫ МЕТАЛЛИЧЕСКИЕ</u> | | | | | |
| 17 | | А-Л-10 ГОСТ 5781-82*, $\ell=1000$ | 24 | 0,617 | |
| 18 | | СКОБА А-Л-12 ГОСТ 5781-82*, $\ell=1000$ | 24 | 1,06 | |
| 19 | | ТРУБА $\phi 50$ | 13,5 | | П.М. |
| 20 | | ТРУБА АСБЕСТОЦЕМЕНТНАЯ $\phi 100$ | 9,1 | | П.М. |
| С1 | | С 38Р1-200 1700x2000 | 6 | 2,10 | |
| С3 | Л.78 | СФ3 | 4 | 2,68 | |
| С5 | Л.78 | СФ5 | 4 | 4,68 | |
| С7 | Л.78 | СФ7 | 6 | 2,31 | |
| С9 | Л.78 | СФ9 | 2 | 3,67 | |
| С11 | Л.78 | СФ11 | 2 | 6,16 | |
| С14 | Л.78 | СФ14 | 6 | 3,13 | |
| С15 | Л.78 | СФ15 | 2 | 2,14 | |
| С16 | Л.78 | СФ16 | 2 | 4,18 | |
| | | БЕТОН $\gamma=2400 \text{ кг/м}^3$ | | м^3 | |
| | | Кирпич минеральный $\gamma=1800 \text{ кг/м}^3$ | | м^3 | |
| Вариант для расчетной зимней температуры - 40°C | | | | | |
| 1 | ГОСТ 13579-80 | ФБС 24. 3. 6-Т | 9 | 970 | |
| 2 | ГОСТ 13579-80 | ФБС 24. 4. 6-Т | 22 | 1300 | |
| 3 | ГОСТ 13579-80 | ФБС 24. 5. 6-Т | 43 | 1630 | |
| 4 | ГОСТ 13579-80 | ФБС 12. 4. 6-Т | 16 | 640 | |
| 5 | ГОСТ 13579-80 | ФБС 12. 5. 6-Т | 25 | 790 | |
| 6 | ГОСТ 13579-80 | ФБС 12. 4. 3-Т | 51 | 310 | |
| 7 | ГОСТ 13579-80 | ФБС 12. 5. 3-Т | 7 | 380 | |

| | | | |
|----------|--|--|--|
| ПРИВЯЗАН | | | |
| | | | |
| | | | |
| Инв. № | | | |

| Марка поз. | Обозначение | Наименование | Кол. | Масса ед. кг. | Примечание |
|-------------------------------|---------------|---|------|---------------|------------|
| 8 | ГОСТ 13579-80 | ФБС 12. 6. 3-Т | 22 | 460 | |
| 9 | ГОСТ 13579-80 | ФБС 9. 3. 6-Т | 79 | 350 | |
| 10 | ГОСТ 13579-80 | ФБС 9. 4. 6-Т | 28 | 470 | |
| 11 | ГОСТ 13579-80 | ФБС 9. 5. 6-Т | 31 | 590 | |
| <u>Плиты ФУНДАМЕНТОВ</u> | | | | | |
| 13 | ГОСТ 13580-85 | ФЛ 8. 24-1 | 26 | 1150 | |
| 14 | ГОСТ 13580-85 | ФЛ 8. 12-1 | 40 | 550 | |
| 15 | ГОСТ 13580-85 | ФЛ 10. 30-1 | 7 | 1750 | |
| 16 | ГОСТ 13580-85 | ФЛ 10. 12-1 | 16 | 650 | |
| <u>ПЕРЕМЫЧКИ</u> | | | | | |
| ПР4 | Л.14 | ПР4 | 1 | | |
| ПР5 | Л.14 | ПР5 | 6 | | |
| ПР2 | Л.14 | ПР2 | 4 | | |
| <u>ЭЛЕМЕНТЫ МЕТАЛЛИЧЕСКИЕ</u> | | | | | |
| 17 | | А-Л-10 ГОСТ 5781-82*, $\ell=1000$ | 24 | 0,617 | |
| 18 | | СКОБА А-Л-12 ГОСТ 5781-82*, $\ell=1000$ | 24 | 1,06 | |
| 19 | | ТРУБА $\phi 50$ | 13,5 | | П.М. |
| 20 | | ТРУБА АСБЕСТОЦЕМЕНТНАЯ $\phi 100$ | 9,1 | | П.М. |
| С1 | | С 38Р1-200 1700x2000 | 6 | 2,1 | |


МЧ-12-227.90

Ас

| | | | | | | |
|-----------------|------------|-----------|--|--------|------|--------|
| Н.контр. | Ивановская | Григорьев | 2-этажный 2-секционный | Стадия | Лист | Листов |
| нач. инст. | Радыгин | Валерий | 12-квартирный жилой дом с | | | |
| зам. нач. инст. | Земляк | Сергей | 1-2-3 комнатными квартирами | | | |
| ГАП | Брилевский | Юлий | спецификация к схемам расположения элементов фундаментов | | | |
| ГЛ.спец.к. | Ивановская | Григорьев | (продолжение). Вариант | | | |
| исполнит. | Мичурин | Григорьев | Гранданселстрой | | | |
| Проверил | Ивановская | Григорьев | | | | |

Альбом 1

| Марка ноз. | Обозначение | Наименование | Кол. шт. | Масса ед.кг | Приме- чание |
|--|-------------|--------------|-------------|----------------|-----------------|
| ЭЛЕМЕНТЫ МЕТАЛЛИЧЕСКИЕ | | | | | |
| СЕТКИ АРМАТУРНЫЕ | | | | | |
| C4 | Л.78 | СФ4 | 4 | 3.55 | |
| C6 | Л.78 | СФ6 | 4 | 6.10 | |
| C8 | Л.78 | СФ8 | 6 | 2.76 | |
| C10 | Л.78 | СФ10 | 2 | 4.14 | |
| C13 | Л.78 | СФ13 | 2 | 8.35 | |
| C14 | Л.78 | СФ14 | 6 | 3.13 | |
| C15 | Л.78 | СФ15 | 2 | 2.14 | |
| C16 | Л.78 | СФ16 | 4 | 4.18 | |
| БЕТОН 87,5 $\gamma=2400 \text{ кг}/\text{м}^3$ 1,24 м ³ | | | | | |
| КИРПИЧ ГЛИНЯНЫЙ ОБЫКНОВЕННЫЙ $\gamma=1800 \text{ кг}/\text{м}^3$ 6,3 м ³ | | | | | |

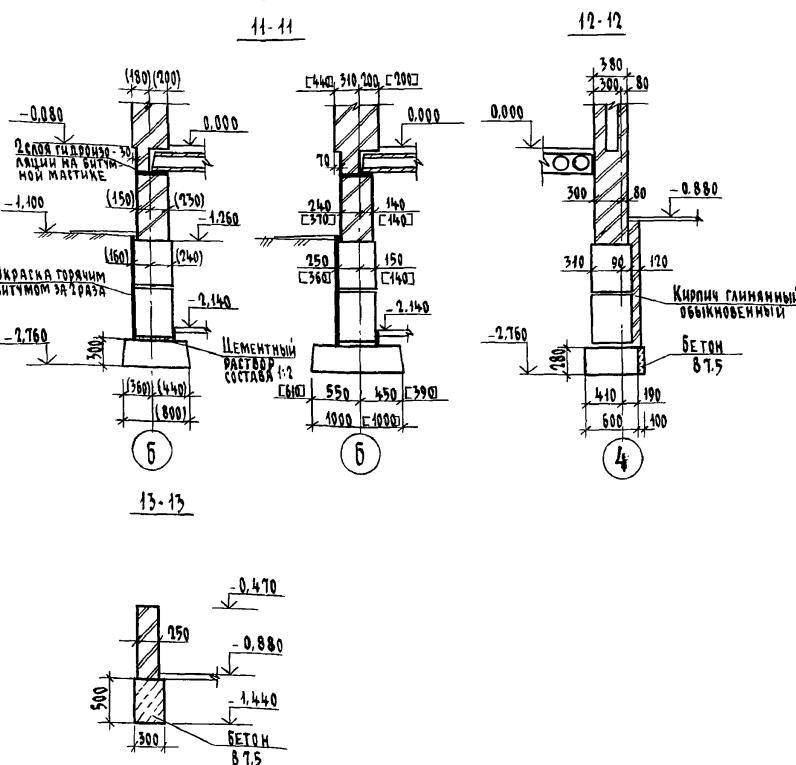

ННВ № 101. ПРИЛОЖЕНИЯ
2-3919-27

ПРИВЯЗАН

| | | | | |
|--------------|-------------|-------------|-------------------|----|
| Н. Контр. | Ивановская | Ивановская | 114 - 12 - 227.90 | AC |
| Нач. маст. | Радыгин | Радыгин | | |
| Зам. н.м. | Земляк | Земляк | | |
| ГАП | Борисовский | Борисовский | | |
| Гл. спец. к. | Ивановская | Ивановская | | |
| Исполнитель | Мичурин | Мичурин | | |
| Проверка | Ильин | Ильин | | |
| Инв. № | | | | |


2-ЭТАЖНЫЙ 2-СЕКЦИОННЫЙ
12-КВАРТИРНЫЙ ЖИЛОЙ ДОМ С
1-2-3 КОМНАТНЫМИ КВАРТИРАМИ

СПЕЦИФИКАЦИЯ К СХЕМАМ РАСПОЛО-
ЖЕНИЯ ЭЛЕМЕНТОВ ФУНДАМЕНТОВ
(ОКОНЧАНИЕ) ВАРИАНТ

Стадия Р 25

ЦНИИЭП
ГРАНДАНГЕЛЬСТРОЙ


Альбом I

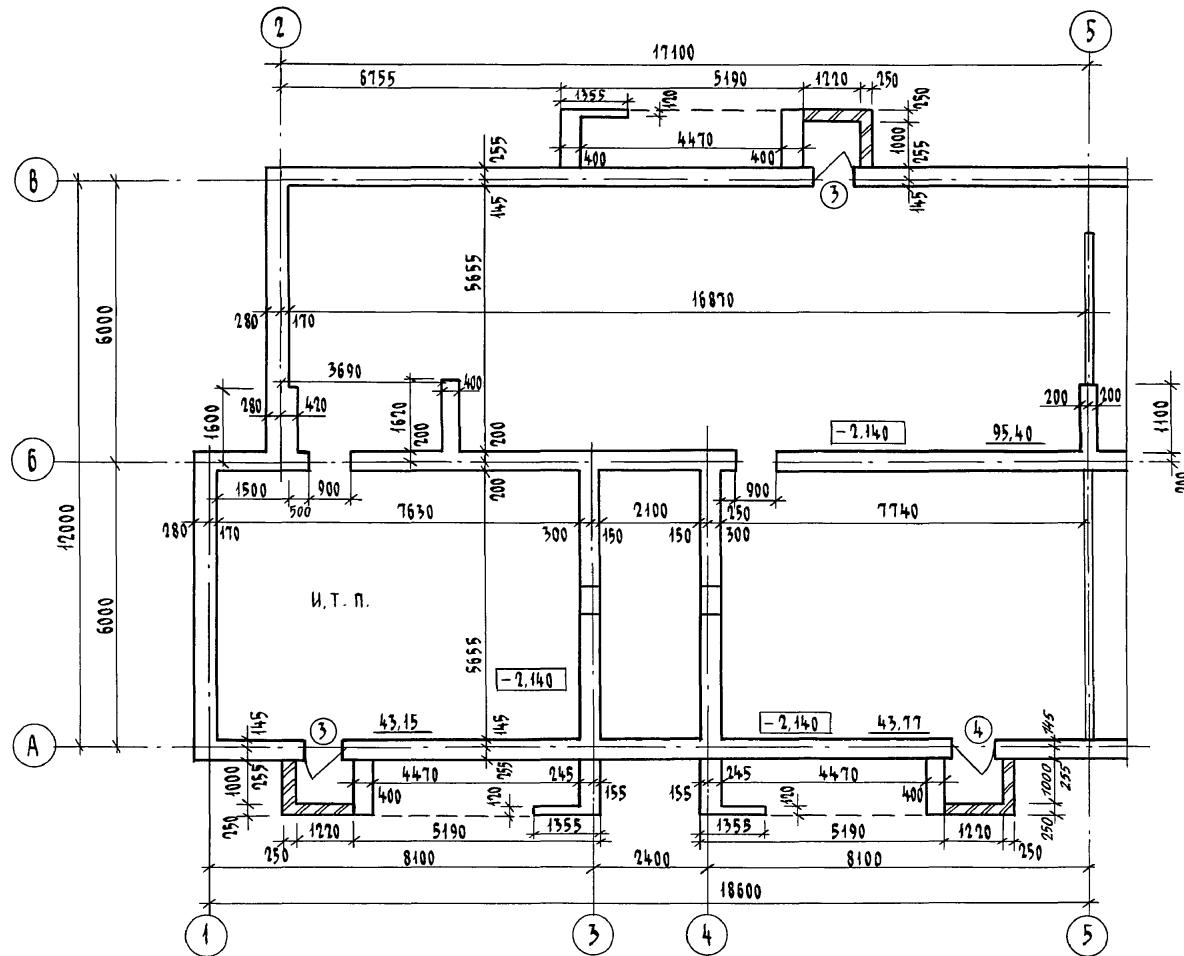

1. РАЗМЕРЫ ДАНЫ БЕЗ УЧЕТА ОТДЕЛКИ.
 2. ВЕДОМОСТЬ ОТДЕЛКИ СМ. НА ЛИСТЕ 45.
 3. СПЕЦИФИКАЦИЮ ЭЛЕМЕНТОВ ЗАПОЛНЕНИЯ ПРОЕМОВ СМ. НА ЛИСТЕ 45.

| | | | | | |
|----------|---------------------------------|----------------------------------|---------------------------------|--|--------------------|
| | | | | 114 - 12 - 227. 90 | АС |
| ИСТЕ 45. | | | | | |
| ПРИВЯЗАН | Н.КОНТР. ИВАНОВСКАЯ <i>План</i> | НАЧ.МАСТ РАДЫГИН <i>План</i> | ЗАМ. Н.М. ЗЕМЛЯК <i>План</i> | 2-ЭТАЖНЫЙ 7-СЕКЦИОННЫЙ 12-КВАРТИРНЫЙ ЖИЛОЙ ДОМ С 1-2-3 КОМНАТНЫМИ КВАРТИРАМИ | Стадия АИСТ АИСТОВ |
| | ГАП БРЮЗОВСКИЙ <i>План</i> | ГЛ.СПЕЦ.К ИВАНОВСКАЯ <i>План</i> | Исполнитель ЗАУЛИНА <i>План</i> | | P 26 |
| ИМН № | Проверил БУЛАТОВ <i>План</i> | | | ТЕХПОДПОЛЬЕ. ПЛАН НА ОТМ. -2,140. СЕКЦИЯ В ОСЯХ "1" - "5" | ЦНИИЭП |
| | | | | | ГРАНДАНСЕЛЬСТРОЙ |

КОПИРОВАЛ СУРГУТ 24468-01 28 ФОРМАТ А3

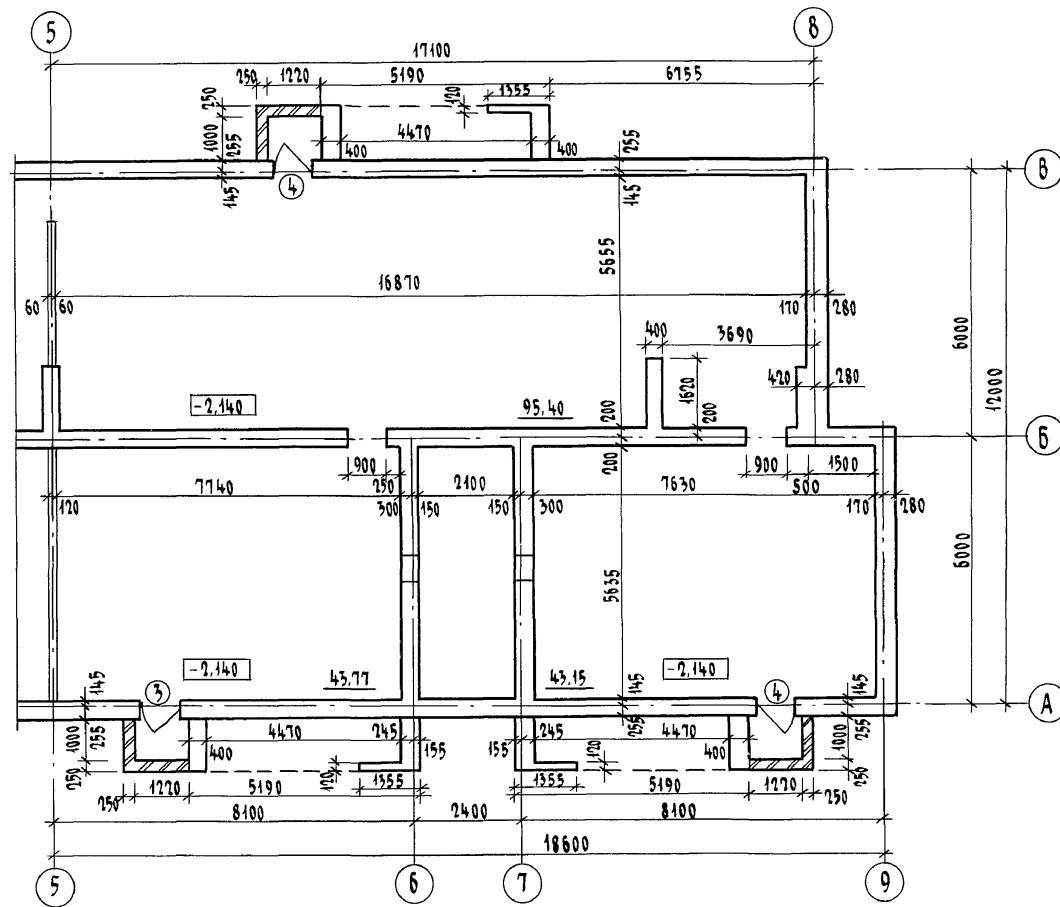

1. РАЗМЕРЫ ДАНЫ БЕЗ ЧЕТА ОТДЕЛКИ

2. ВЕДОМОСТЬ ОТДЕЛКИ СМ. НА ЛИСТЕ 45.


3. СПЕЦИФИКАЦИЮ ЭЛЕМЕНТОВ ЗАПОЛНЕНИЯ ПРОЕМОВ СМ. НА ЛИСТЕ 45.

| | | |
|----------------|----------------|-----------|
| ЧИСЛ. № ПОДДА. | ПОДПИСЬ И ДАТА | ЗАЯВЛЕНИЕ |
| 2-3919-29 | | |

| | | | | |
|----------|------------------|-----------------|---|------------------|
| | | | 114 - 12 - 227.90 | АС |
| Н.КОНТР. | БРИОЗОВСКИЙ | <i>Григорий</i> | | |
| НАЧ. М. | РАДЫГИН | <i>Павел</i> | | |
| ПРИВЯЗАН | ЗАМ. Н.М. | ЗЕМЛЯК | 2-ЭТАЖНЫЙ 2-СЕКЦИОННЫЙ | Стадия |
| | ГАП | БРИОЗОВСКИЙ | 12-КВАРТИРНЫЙ НИЗОЙ ДОМ С | Лист |
| | ГЛ.СПЕЦ. | ИВАНОВСКАЯ | 1-2-3 КОМНАТНЫМИ КВАРТИРАМИ | листов |
| | | | | P 27 |
| Исполнил | ВАУЛИНА | <i>Петр</i> | ТЕХПОДПОЛЬЕ. | ЦНИИЭП |
| Инв. №: | ПРОВЕРКА БУЛАТОВ | <i>Юлия</i> | ПЛАН НА ОТМ. - 2.140 СЕКЦИЯ В ОСЯХ „5“ - „9“ | ГРАНДАНСЕЛЬСТРОЙ |

ОПИРОВАЛ СУР 24468-01 29 ФОРМАТ А3

Альбом I

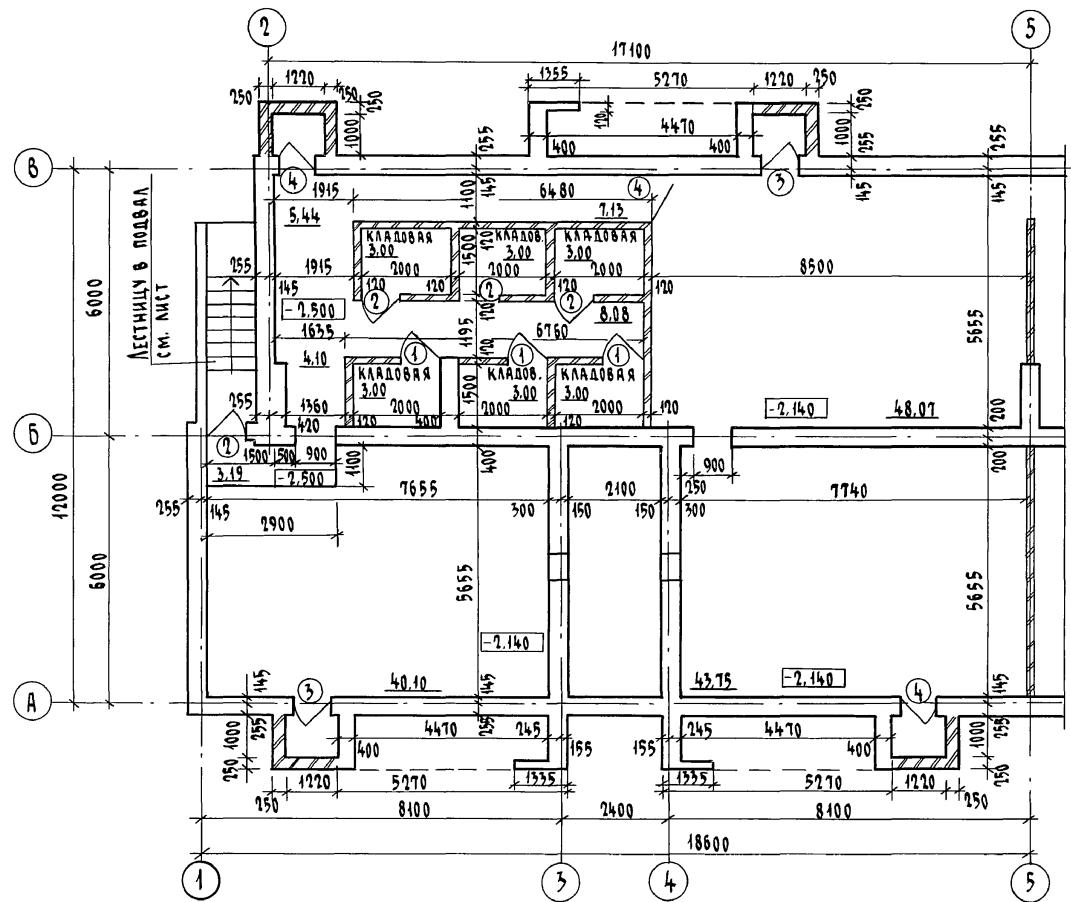


1. РАЗМЕРЫ ДАНЫ БЕЗ УЧЕТА ОТДЕЛКИ.
2. ВЕДОМОСТЬ ОТДЕЛКИ СМ. НА ЛИСТЕ 45.
3. СПЕЦИФИКАЦИЮ ЭЛЕМЕНТОВ ЗАПОЛНЕНИЯ ПРОЕМОВ СМ. НА ЛИСТЕ 45.

| | |
|--------------------------------|-------------|
| Инв. № подл. / ПОДПИСЬ И ЧАРКА | ВЗЯЛ. ИМЕНИ |
| 2-3919-30 | |

| | | 114 - 12 - 227. 90 | | | AC | |
|----------------------------|--------------|--------------------|------|--------|----|--|
| | | Стадия | Лист | Листов | | |
| И.КОНТР. | Бричозовский | | | | | |
| НАЧ.МАСТ. | Радыгин | | | | | |
| ЗАМ.Н.М. | Земляк | | | | | |
| ГЛ.СПЕЦ | Ивановская | | | | | |
| ГАП | Бричозовский | | | | | |
| ИСПОЛНИЛ. | Баулина | | | | | |
| ПРОВЕРИЛ. | Булатов | | | | | |
| ПОДВАЛ (ВАРИАНТ) | | | | | | |
| ПЛАН НА ОТМ. -2,140, 2,500 | | | | | | |
| ЦНИИЭП | | | | | | |
| ГРАНДАНСЕЛЬСТРОЙ | | | | | | |

AUGUST


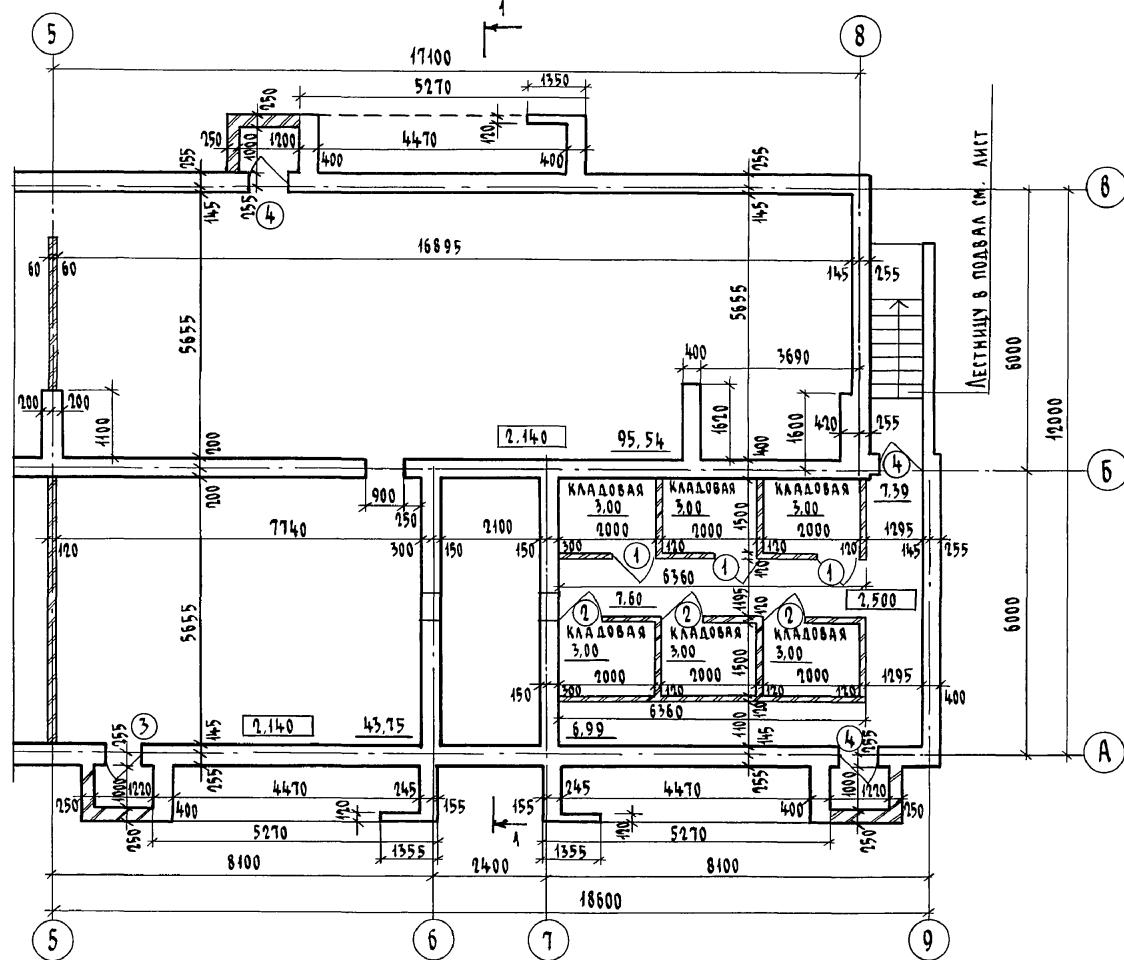


1. РАЗМЕРЫ ДАНЫ БЕЗ УЧЕТА ОТДЕЛКИ.
 2. ВЕДОМОСТЬ ОТДЕЛКИ СМ. НА ЛИСТЕ 45.
 3. СПЕЦИФИКАЦИЯ ЭЛЕМЕНТОВ ЗАПОЛНЕНИЯ ПРОЕМОВ СМ. НА ЛИСТЕ 45.
 4. РАЗРЕЗ 1-1 СМ. ЛИСТ Н2.

| | | | | | |
|-----------------------|------------------|-------|--|-------------------|------|
| ТЕ 45. | | | | 114 - 12 - 227.90 | - АС |
| Н. КОНТР. БРНОЗОВСКИЙ | Б. МИХАЕЛ | | | | |
| НАЧ. МАСТ. РАДЫГИН | Д. А. | | | | |
| ЗАМ. Н.М. ЗЕМЛЯК | С. А. | | | | |
| ГАП БРНОЗОВСКИЙ | О. МИХАЕЛ | | | | |
| ГЛ. СПЕЦ. ИВАНОВСКАЯ | Д. А. | | | | |
| ИСПОЛНИЛ ВАУЛИНД | Д. А. | | | | |
| ИНВ. №: | ПРОВЕРИЛ БУЛАТОВ | Д. А. | | | |


КОПИРОВАЛ СУК 24468-01 31 ФОРМАТ А3

ФАСАД В ОСЯХ 1-9 М 1:200

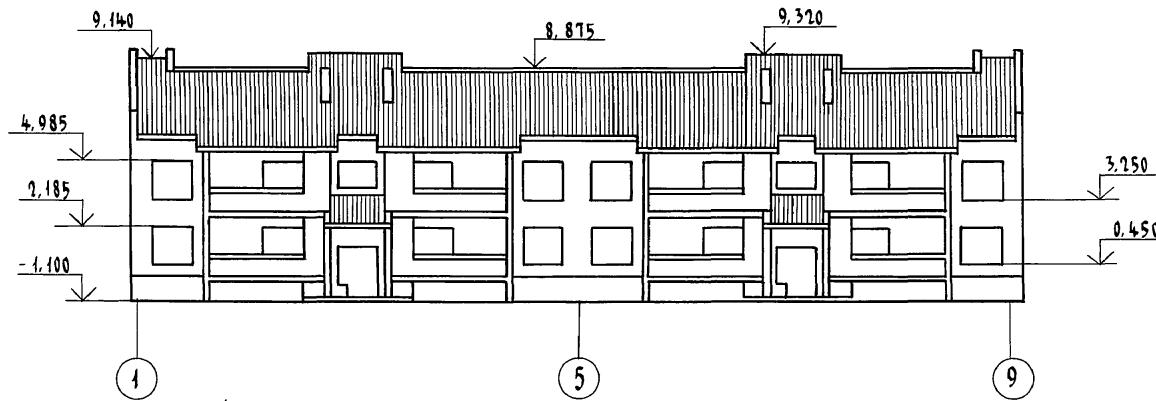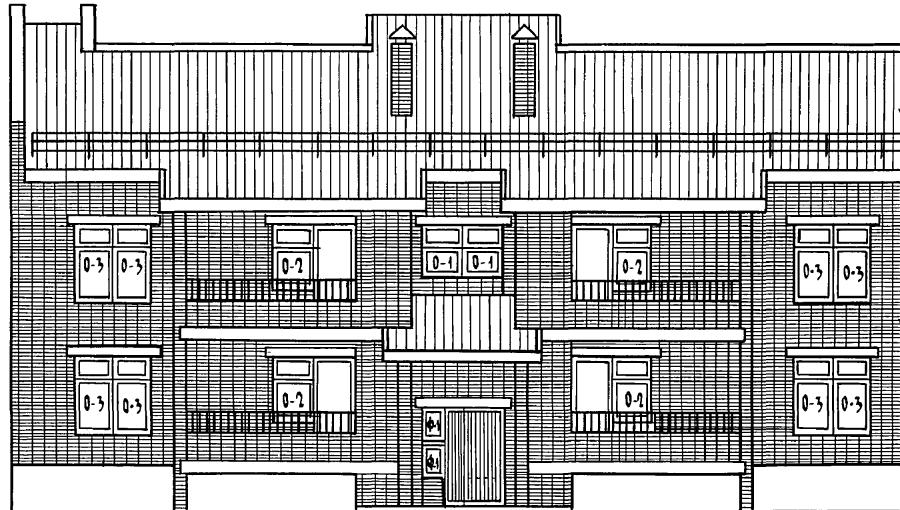ФАСАД В ОСЯХ 1-5
М 1:100

ФАСАД В ОСЯХ А-В

М 1:100

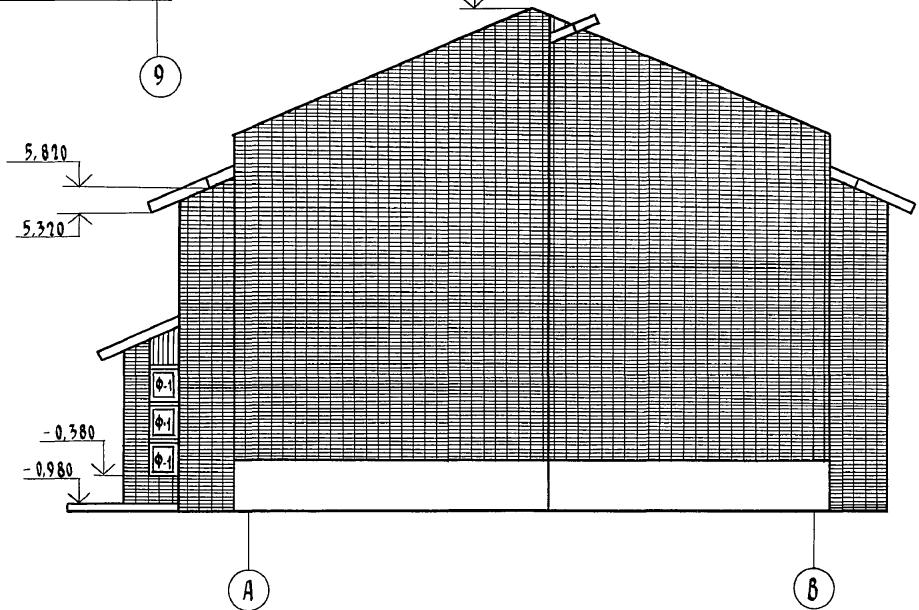

114-12-227.90

Инв. № подп. Годность и дата възм. инв. №

2-3919-32

ПРИВАЯЗКА

Инв. №

Н.КОНТР. борисовский *бумер*
 Нач.матр. дядыгин *д*
 Зам.к.м. земляк *з*
 ГАП борисовский *бумер*
 Гл.спец. Ивановская *и*
 Исполнил. булатов *булатов*
 Проверил борисовский *бумер*


2-ЭТАЖНЫЙ 7-СЕКЦИОННЫЙ
 12-КВАРТИРНЫЙ ЖИЛОЙ ДОМ С
 1-2-3 КОМНАТНЫМИ КВАРТИРАМИ

ФАСАДЫ
 В ОСЯХ 1-9, 1-5, А-В

ЦНИИЭП
 ГРАНДАНСЕЛЬСТРОЙ


Альбом I

ФАСАД В ОСЯХ 9-1
М 1:200

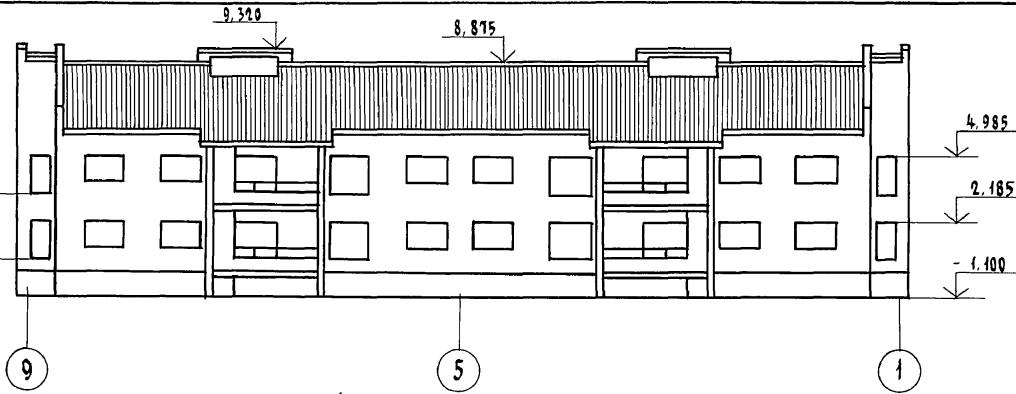


ФАСАД В ОСЯХ 5-1

Ф-1 (5 шт) см. лист 46, 66

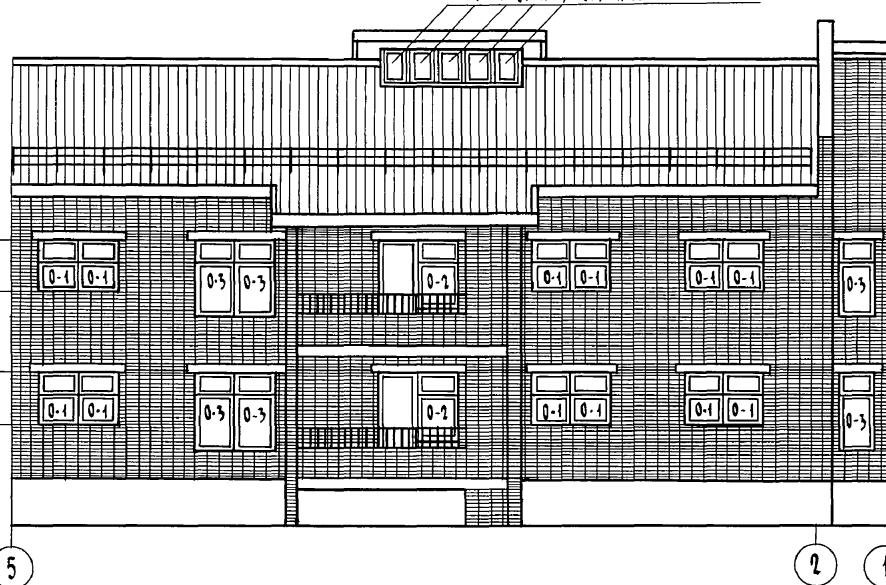

ФРАГМЕНТ ФАСАДА
ОГРАНДЕННИЕ ПОДНИИ

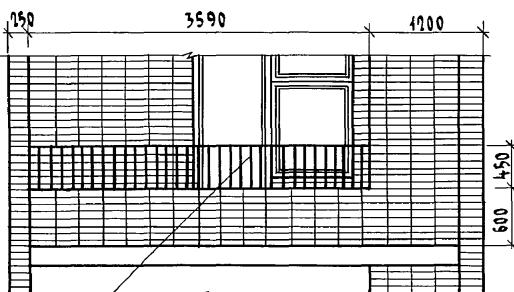

УЗЛЫ КРЕПЛЕНИЯ ОГРАНДЕННИЯ См. на листе 74

| | |
|--------------|-----------------------------|
| Инв. № подл. | Подпись и дата взам. инв. № |
| 2-3919-33 | |


ПРИВЯЗКА

| | |
|--------|-------------|
| Инв. № | Исполнитель |
| | БУЛАТОВ |


| ИЧ - 12 - 227.90 | | Ас |
|------------------|-------------|------------------|
| Н.контр. | бронзовский | |
| нач.майт. | Радыгин | |
| зам.и.м. | Земляк | |
| ГАП | бронзовский | |
| гл.спец. | Ивановская | |
| исполнитель | Булатов | |
| проверка | бронзовский | |
| | | ФАСАДЫ |
| | | в осах 9-1, 5-1 |
| | | ЦНИИЭП |
| | | ГРАНДАНСЕЛЬСТРОЙ |

Альбом I

ФРАГМЕНТ ФАСАДА. ВХОД

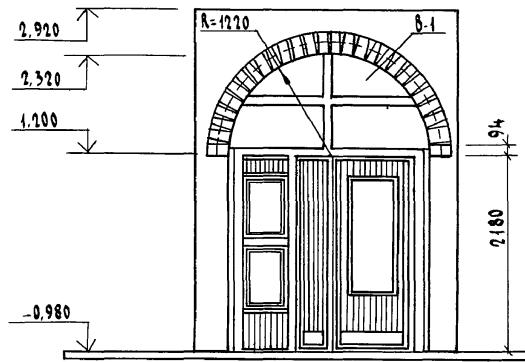


ФАСАД В ОСЯХ 5-1

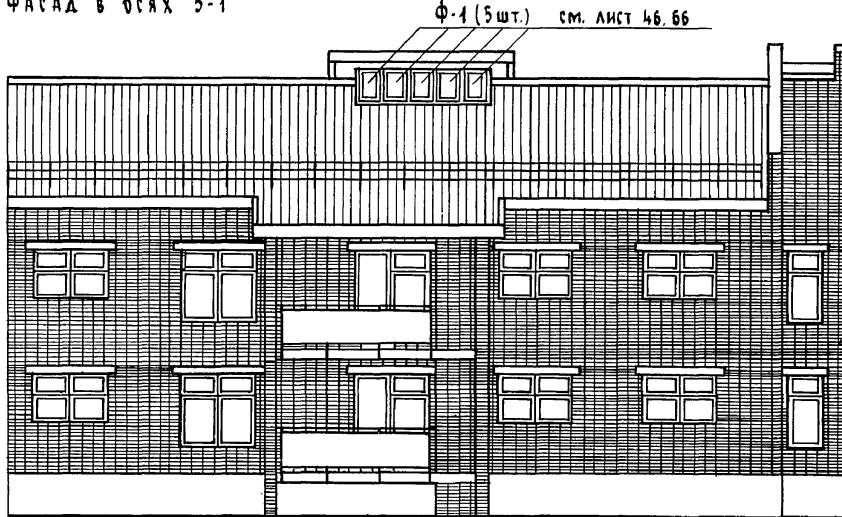

ФАСАД В ОСЯХ 1-5



ФРАГМЕНТ ФАСАДА. ОГРАНДЕНИЕ ЛОДНИИ

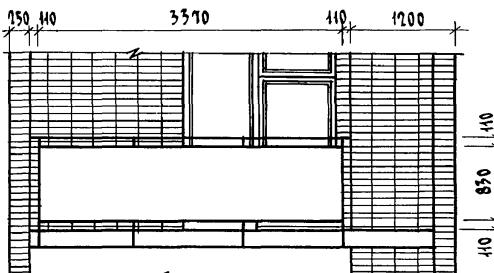

| |
|--|
| Инв. № пола/подполья и дата ввода в эксплуатацию |
| 2-3919-34 |

Привязан

| |
|--------|
| Инв. № |
|--------|

| | |
|-----------------------|---------|
| И.контр. Брикозовский | Симонов |
| НАЧ.МАСТ Радыгин | |
| ЗАМ. Н. М. Земляк | |
| ГАП Брикозовский | |
| ГЛ.СПЕЦ Ивановская | |
| Исполн. Ваулина | |
| Проверил Булатов | |


144-12-227.90

АС

| | | | |
|--|--------------------|------|--------|
| 7-этажный 2-секционный 12-квартирный жилой дом с 1-2-3 комнатными квартирами | Стадия | Лист | Листов |
| | Р | 32 | |
| Фасады в оссях 1-5; 5-1 (вариант) | ЦНИИЭП | | |
| | ГРДНЦ ДАНСЕЛЬСТРОЙ | | |

Альбом I

ФАСАД В ОСЯХ 9-5

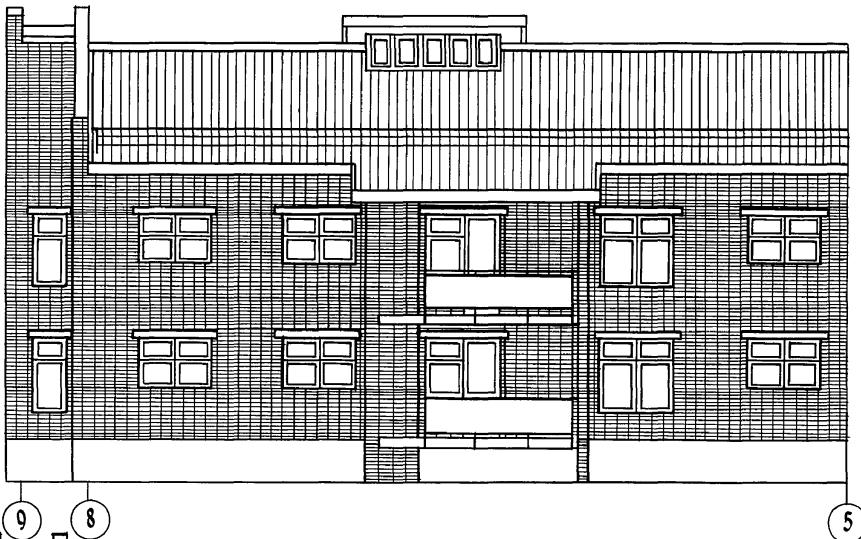

ФАСАД В ОСЯХ 5-9



Инв. № подл Год принт и дата взам. инв. №:
2.3919-35

Причлен

| | | |
|--|--|--|
| | | |
| | | |
| | | |
| | | |

Инв. №:

Проверил

| | |
|-----------|-------------|
| Н.контр. | Бринзовский |
| НАЧ.МАСТ | Радыгин |
| ЗАМ. Н.М. | Земляк |
| ГАП | Бринзовский |
| ГЛ.СПЕЦ | Ивановская |
| ИСПОЛНИЛ | Баулина |
| | |

114 - 12 - 227.90

Ас

2-ЭТАННЫЙ 2-СЕКЦИОННЫЙ
12-КВАРТИРНЫЙ ЖИЛОЙ ДОМ С
1-2-3 КОМНАТНЫМИ КВАРТИРАМИ
ФАСАДЫ В ОСЯХ 9-5, 5-9
(ВАРИАНТ)


ЦНИИЭП
ГРАЖДАНСЕЛЬСТРОЙ

Копировал

24468-01 35

ФОРМАТ А3


Альбом 1

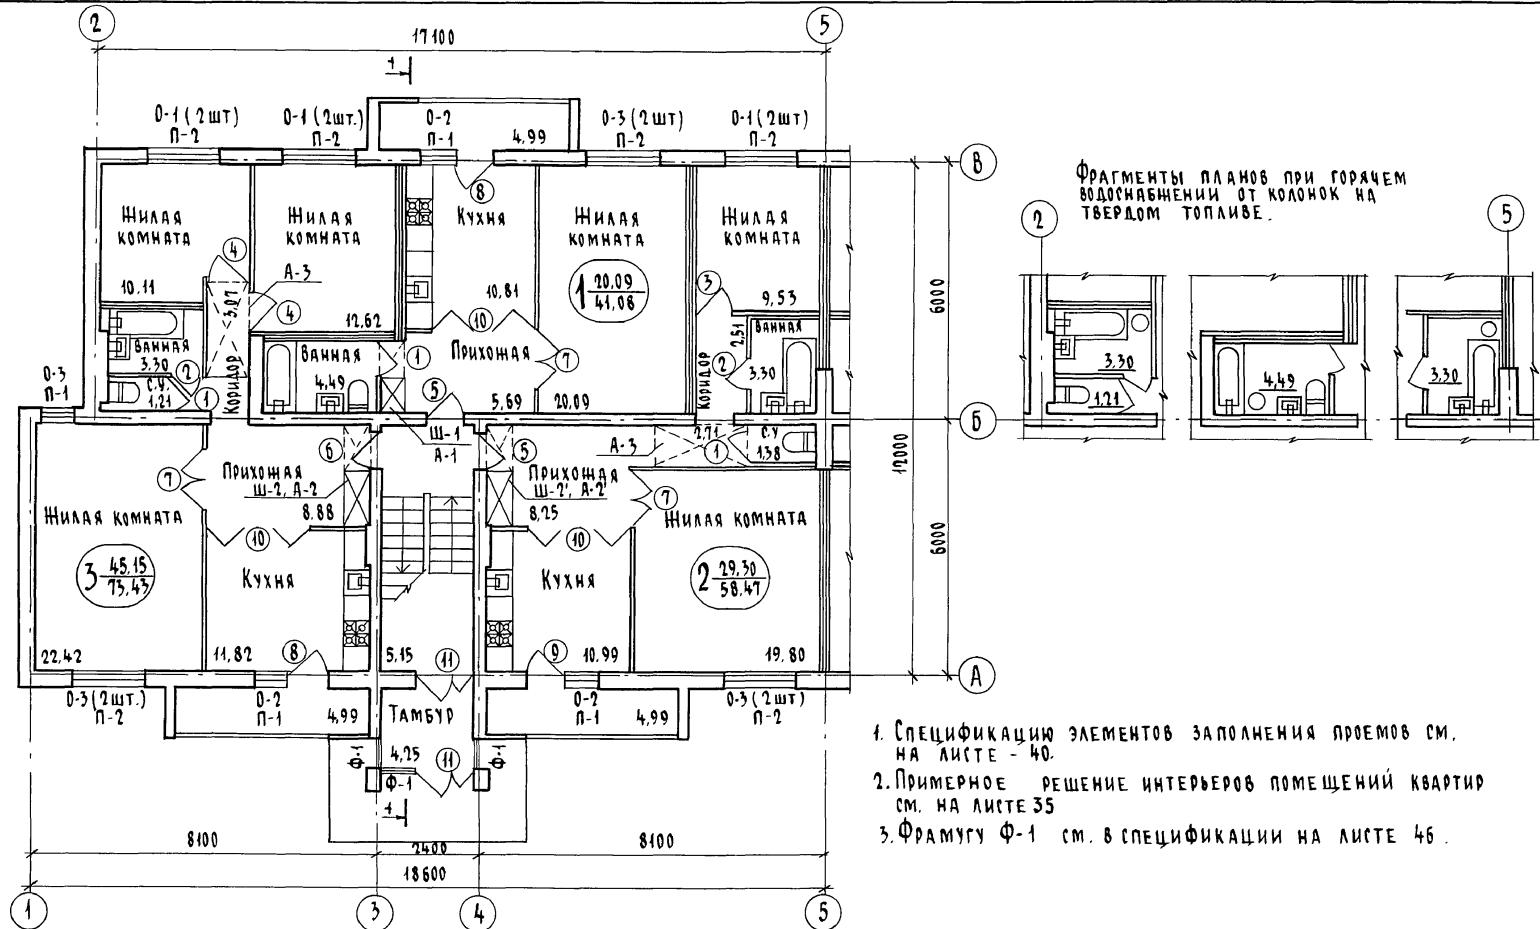

- Спецификацию элементов заполнения проемов см. на листе - 40.
- Примерное решение интерьеров помещений квартир см. на листе 35
- Фрамугу Ф-1 см. в спецификации на листе 46.

| | | | 14-12-227.90 | | |
|--|--|--|-----------------------------|--|--|
| | | | АС | | |
| Инв. № подл. подпись и дата взам. инв. № | | | Н.КОНТР. Ивановская | | |
| 2-3919-36 | | | НАЧ.МАСТ. Радыгин | | |
| | | | ЗАМ. Н.М. Земляк | | |
| | | | ГАП Бричевский | | |
| | | | ГАСПЕЦ Ивановская | | |
| | | | Исполнил Булатов | | |
| | | | Проверил Бричевский | | |
| Инв. № | | | План на отм. 0.000, 2.800. | | |
| | | | Элементы заполнения проемов | | |
| | | | ГРАНДАНСЕЛЬСТРОЙ | | |
| | | | копировала: Сул | | |
| | | | 24468-01 36 | | |
| | | | формат А3 | | |


Альбом I

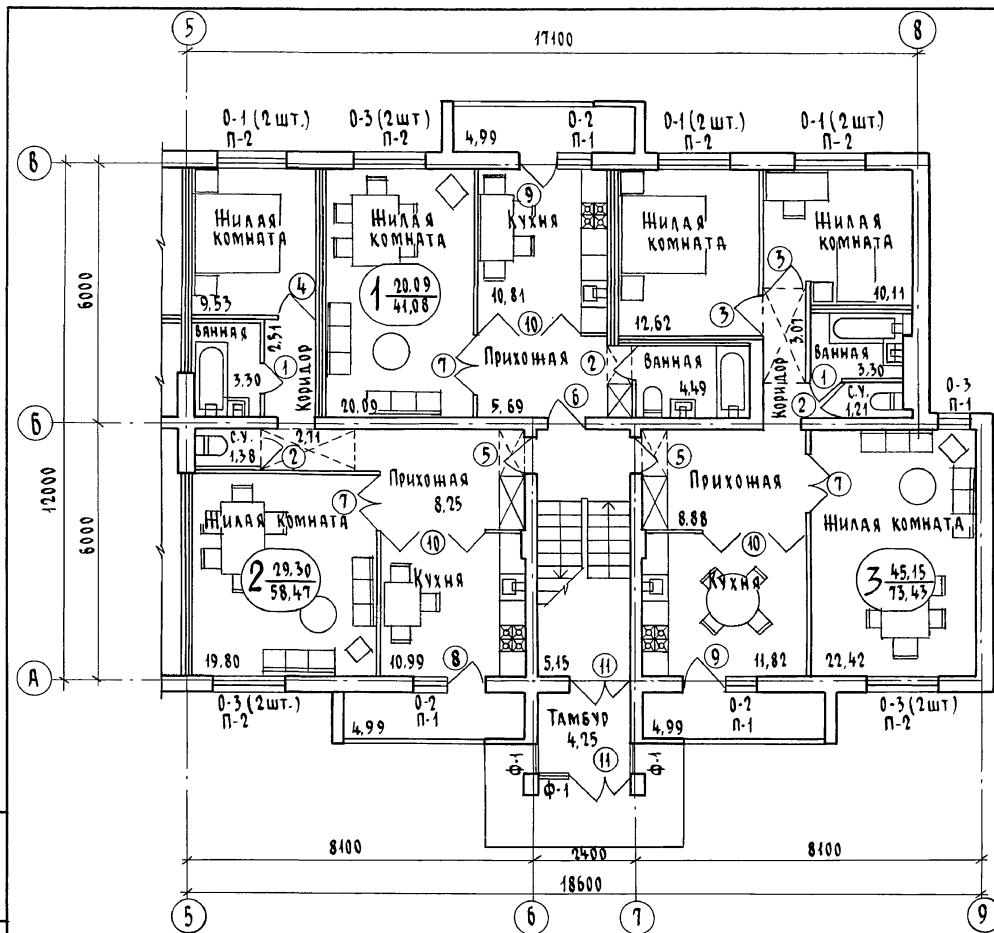


1. СПЕЦИФИКАЦИЮ ЭЛЕМЕНТОВ ЗАПОЛНЕНИЯ ПРОЕМОВ СМ.
НА ЛИСТЕ 40
 2. ПРИМЕРНОЕ РЕШЕНИЕ ИНТЕРЬЕРОВ ПОМЕЩЕНИЙ КВАРТИР
СМ. НА ЛИСТЕ
 3. ФРАМУГУ Ф-1 СМ. В СПЕЦИФИКАЦИИ НА ЛИСТЕ 46

Algebra I

NO. 22-3919-38
MURKIN, MELVIN H. DAIRY
834 N. W.H. BLDG.

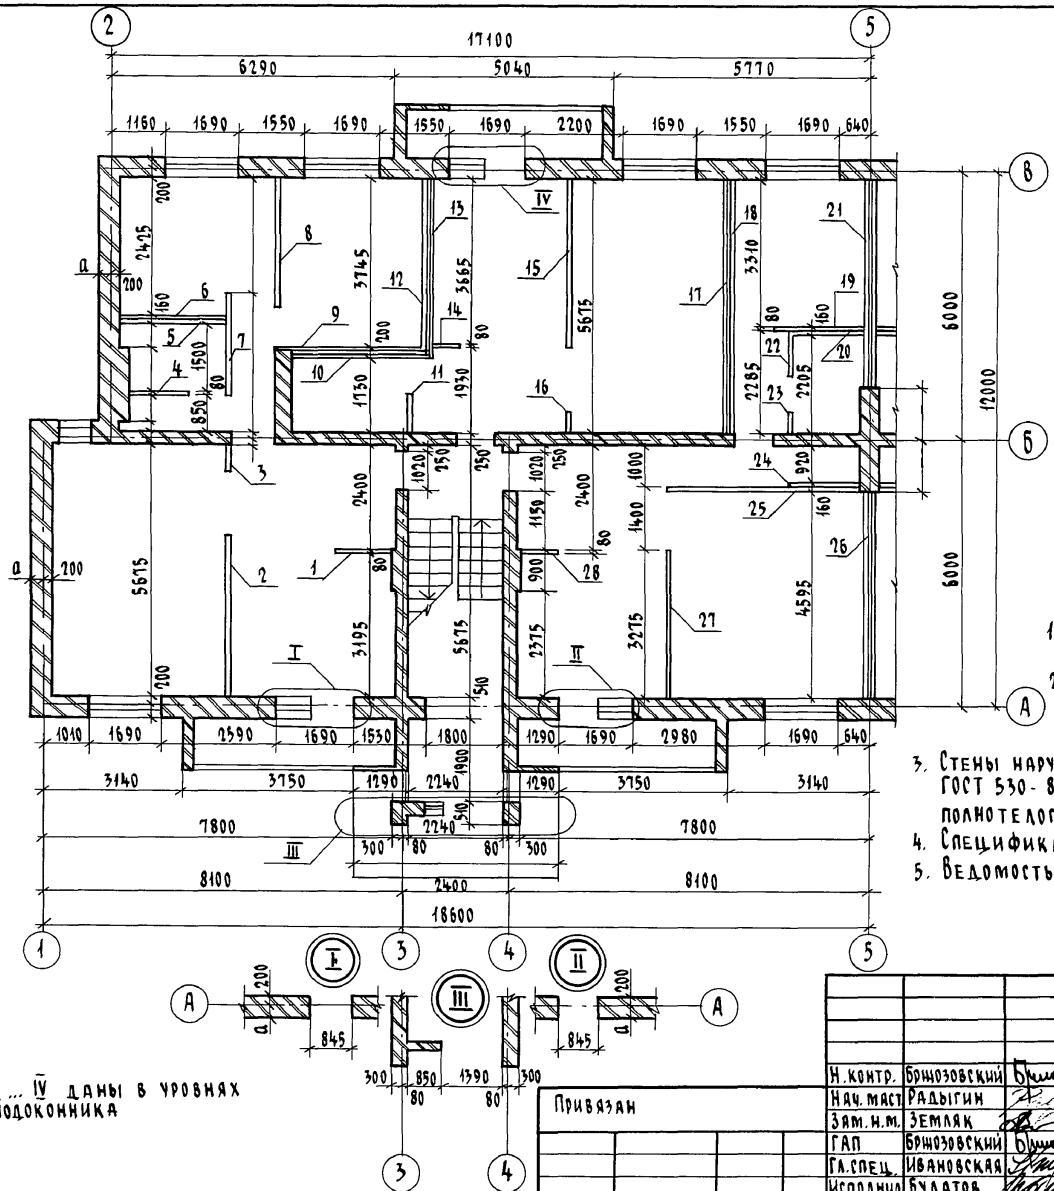

УЗЛЫ I ... IV ДАНЫ В УРОВНЯХ
НИЖЕ ПОДОКОННИКА

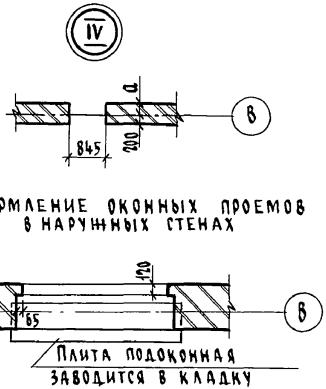

ОФОРМЛЕНИЕ ОКОННЫХ ПРОЕМОВ В НАРУЖНЫХ СТЕНАХ

ПАНА ПОДОКОННАЯ
ЗАВОДИТСЯ В КЛАДКУ

1. ВСЕ РАЗМЕРЫ ДАНЫ БЕЗ УЧЕТА ОТДЕЛКИ, В ЧИСТОТЕ (ОСТАЛЬНЫЕ РАЗМЕРЫ НА ЛИСТЕ 37)

2. РАЗМЕРЫ ПРОЕМОВ В НАРУЧНЫХ СТЕНАХ ДАНЫ ПО НАИМЕНЬШЕЙ ВЕЛИЧИНЕ ПРОЕМА, ЧЕТВЕРТИ УСЛОВНО НЕ ПОКАЗАНЫ.

(A)



3. СТЕНЫ НАРУЧНЫЕ - ИЗ КИРПИЧА КЕРАМИЧЕСКОГО ПУСТОТЕЛОГО ПО ГОСТ 530-80. СТЕНЫ ВНУТРЕННИЕ - ИЗ КИРПИЧА КЕРАМИЧЕСКОГО ПОЛНОТЕЛОГО.

4. СПЕЦИФИКАЦИЯ ГИПСОБЕТОННЫХ ПЕРЕГОРОДОК - НА ЛИСТЕ 41.

5. ВЕДОМОСТЬ ОТДЕЛКИ ПОМЕЩЕНИЙ СМ. НА ЛИСТЕ 45.

| | | | | | |
|-----------|--------------|--------|--|-------------------|--------|
| | | | | 114 - 12 - 227.90 | АС |
| Н.КОНТР. | БРОНОЗОВСКИЙ | Бычков | | | |
| НАЧ.МАСТ. | РАДЫГИН | Л. | 2-ЭТАЖНЫЙ 2-СЕКЦИОННЫЙ | (СТАДИЯ | Лист |
| ЗАМ. Н.М. | ЗЕМЛЯК | Л. | 12-КВАРТИРНЫЙ НИЗОЙ ДОМ С | Р | Листов |
| ГАП | БРОНОЗОВСКИЙ | Бычков | 1-2-3 КОМНАТНЫМИ КВАРТИРАМИ | 36 | |
| ГА.СПЕЦ | ИВАНОВСКАЯ | Л. | СЕКЦИЯ В ОСЯХ 1-5. ПЛАН НА ОТМ. 0,000, 2,800. | ЦНИИЭП | |
| ИСПОЛНИЛ | БЛАТОВ | Л. | СТЕНЫ. ПЕРЕГОРОДКИ. | ГРАНДАНСЕЛЬСТРОЙ | |
| ПРОВЕРИЛ | БРОНОЗОВСКИЙ | Бычков | | | |

Альбом I

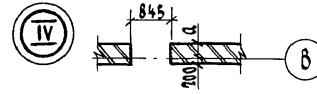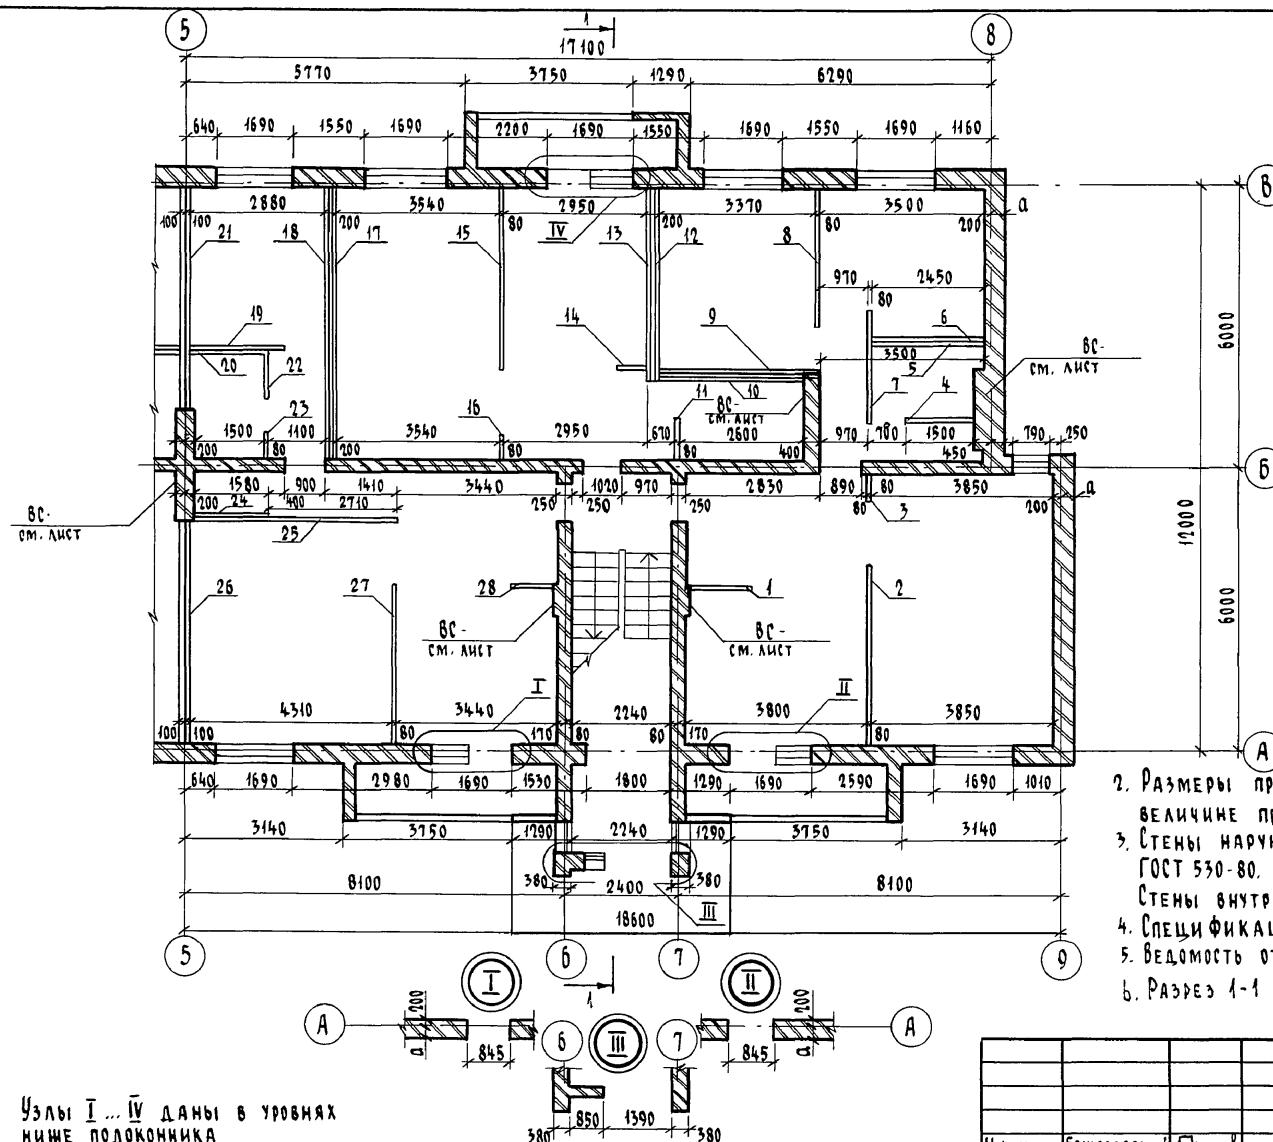

Привязка наружных стен


| Толщина наружных стен, мм | a, мм |
|---------------------------|-------|
| 380 | 180 |
| 510 | 310 |
| 530 | 330 |

1. ВСЕ РАЗМЕРЫ ДАНЫ БЕЗ УЧЕТА ОТДЕЛКИ, ЧИСТОТЕ (ОСТАЛЬНЫЕ РАЗМЕРЫ НА ЛИСТЕ-36)
2. РАЗМЕРЫ ПРОЕМОВ В НАРУЖНЫХ СТЕНАХ ДАНЫ ПО НАИМЕНЬШЕЙ ВЕЛИЧИНЕ ПРОЕМА, ЧЕТВЕРТИ УСЛОВНО НЕ ПОКАЗАНЫ.
3. СТЕНЫ НАРУЖНЫЕ - ИЗ КИРПИЧА КЕРАМИЧЕСКОГО ПУСТОТЕЛОГО по ГОСТ 530-80.
- СТЕНЫ ВНУТРЕННИЕ - ИЗ КИРПИЧА КЕРАМИЧЕСКОГО ПОЛНОТЕЛОГО
4. СПЕЦИФИКАЦИЯ ГИПСОСБЕТОННЫХ ПЕРЕГОРОДОК - НА ЛИСТЕ 41.
5. ВЕДОМОСТЬ ОТДЕЛКИ ПОМЕЩЕНИЙ - НА ЛИСТЕ 45.
6. РАЗРЕЗ 1-1 СМ. ЛИСТ 42

| 114 - 12 - 227.90 | | | |
|----------------------|------------------------|----------------------------|------------------|
| Ас | | | |
| Н.контр. Бринзовский | Нач.макт Радыгин | Стадия | Лист |
| Зам.н.к. Земляк | Зам.н.к. Гап | листов | 37 |
| ГАП - Бринзовский | ГАСПЕЦК Ивановская | Секция в осях 5-9, | ЦНИИЭП |
| Исполнитель Булатов | Проверил Бринзовский | план на отм. 0.000, 2.800. | Грандансельстрой |
| Инв.№ | Проб.верил Бринзовский | Стены, перегородки | |

| | | |
|-------------|----------------|--------------|
| Номер подл. | Подпись и дата | Взам. инв. № |
| 2-3919-39 | | |

Albion I

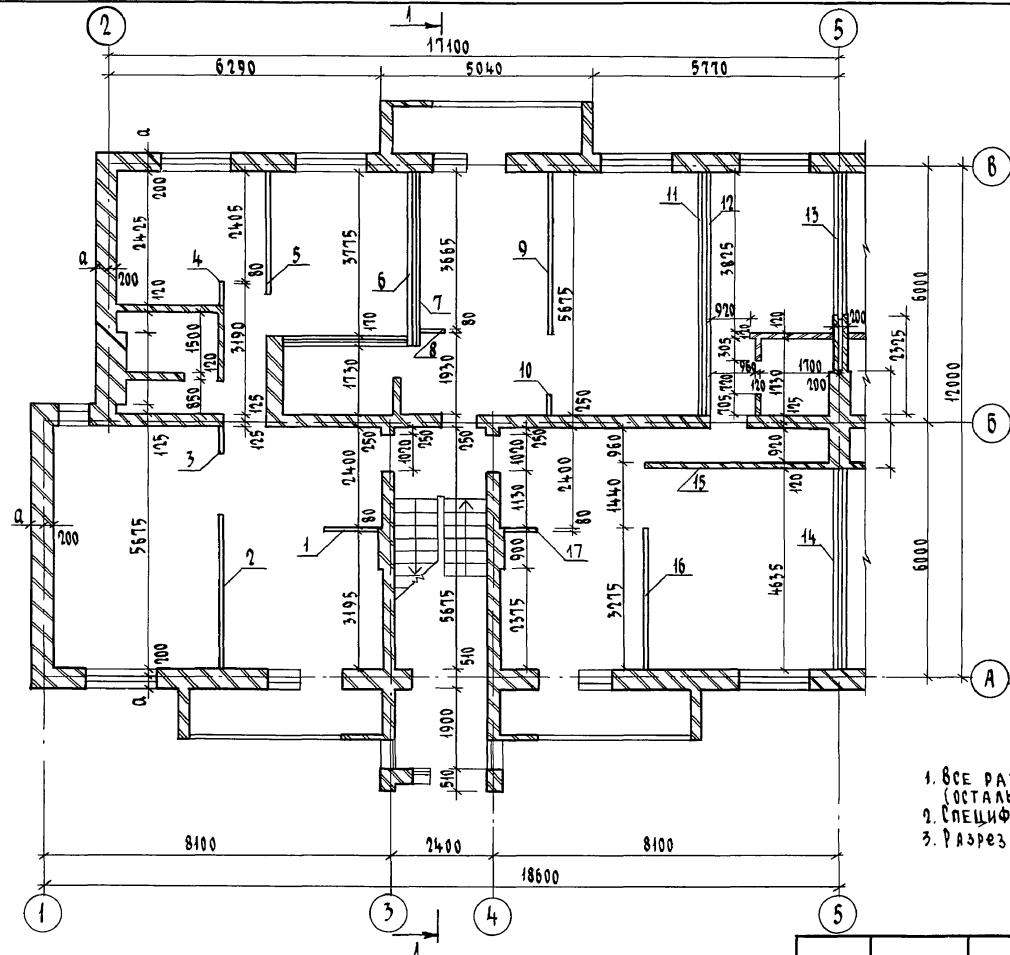


1. ВСЕ РАЗМЕРЫ ДАНЫ БЕЗ УЧЕТА ОТДЕЛКИ, В ЧИСТОТЕ (ОСТАЛЬНЫЕ РАЗМЕРЫ НА ЛИСТЕ 39).
2. СПЕЦИФИКАЦИЯ ГИПСОКАРТОННЫХ ПЕРЕГОРОДОК НА ЛИСТЕ 41.
3. РАЗРЕЗ СМ. ЛИСТ 42.

| | | | | |
|-------------|--------------------------------|--|-------------------|-----------------|
| | | | 114 - 12 - 227.90 | АС |
| Н.КОНТО. | БРИНДОВСКИЙ <i>Б.Иштраф</i> | | | |
| НАЧ.МАСТ. | Радыгин <i>С.Г.</i> | 2-ЭТАЖНЫЙ 2-СЕКЦИОННЫЙ 12-КВАРТИРНЫЙ ЖИЛЫЙ ДОМ С 1-2-3 КОМНАТНЫМИ КВАРТИРАМИ | Стадия | лист |
| ЗАМ. Н.М. | Земляк <i>С.П.</i> | | Р | 38 |
| ГАП | БРИНДОВСКИЙ <i>Б.Иштраф</i> | СЕКЦИЯ В ОСЯХ 1-5 ПЛАН НА ОТМ. 0,000 , 2,800. СТЕНЫ. ПЕРЕГОРОДКИ.(ВАРИАНТ) | ЦНИИЭП | ГРАНДИСЕЛЬСТРОЙ |
| ГАСП | Ивановская <i>С.И.</i> | | | |
| Исполнитель | Баулина <i>Б.Иштраф</i> | | | |
| Проверил | Булатов <i>Б.Иштраф</i> | | | |

КОПИРОВАЛ ГУР 24468-01 40 ФОРМАТ А3

АЛЬБОМ

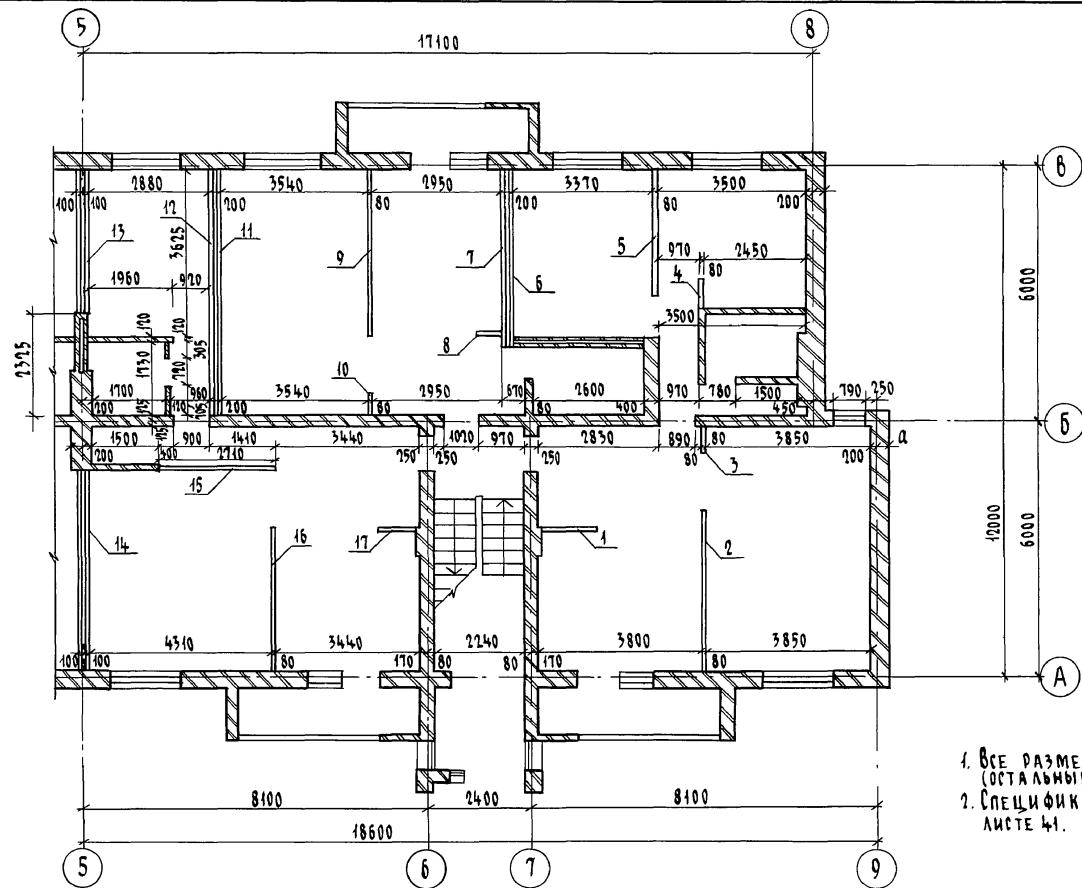

1. ВСЕ РАЗМЕРЫ ДАНЫ БЕЗ УЧЕТА ОТДЕЛКИ, В ЧИСТОТЕ
(ОСТАЛЬНЫЕ РАЗМЕРЫ НА ЛИСТЕ - 38)
2. СПЕЦИФИКАЦИЯ ГИПСОКАРТОННЫХ ПЕРЕГОРОДОК НА
ЛИСТЕ 41.

| | | | | | |
|----------|--------------|--------------|------------|------------------------------|-------------------|
| | | | | 114 - 12 - 227.90 | АС |
| | | | | | |
| | | | | | |
| | | | | | |
| Н.КОНТР. | БРИНОЗОВСКИЙ | Б.П.И.С.О. | | | |
| ПРИВЯЗАН | НАЧ.МАСТ. | РАДЫГИН | Л.Е.И. | 2-ЭТАЖНЫЙ 2-СЕКЦИОННЫЙ | СТАДИЯ |
| | ЗАМ.Н.М. | ЗЕМЯК | Л.Е.И. | 12-КВАРТИРНЫЙ НИЖНИЙ ДОМ С | ЛИСТ |
| | ГАП | БРИНОЗОВСКИЙ | Б.П.И.С.О. | 1-2-3 КОМНАТНЫМИ КВАРТИРАМИ | ЛИСТОВ |
| | Г.СПЕЦ.К. | ИВАНОВСКАЯ | Л.Е.И. | | |
| | ИСПОЛНИМ. | ВАУЛИНА | Л.Е.И. | СЕКЦИЯ В ОСАХ 5-9 | |
| ИНВ.№ | ПРОВЕРКА | БУЛАТОВ | Л.Е.И. | ПЛАН НА ОТМ. 0.000, 2.800. | ЦНИИЭП |
| | | | | СТЕНЫ. ПЕРЕГОРОДКИ (ВАРИАНТ) | ГРАНДИАНСЕЛЬСТРОЙ |

КОПИРОВАЛ ГУП 24468-01 41 ФОРМАТ А3

СПЕЦИФИКАЦИЯ ЭЛЕМЕНТОВ ЗАПОЛНЕНИЯ ПРОЕМОВ (НАДЗЕМНАЯ ЧАСТЬ) ВСТРОЕННОЙ МЕБЕЛИ

Альбом 1

| | | |
|--------------|----------------|--------------|
| ИЧБ. № подл. | подпись и дата | взам. ИЧБ. № |
| 2-3919 | | -42 |

| МАРКА, поз. | Обозначение | Наименование | Кол-во на: | | | МАССА ЕД. КГ | ПРИМЕ- ЧАНИЕ |
|---|----------------------------|----------------------------------|--------------|--------------|-----|--------------------|--------------------------------------|
| | | | СЕКЦ. 1-5 | СЕКЦ. 5-9 | ДОМ | | |
| ЭЛЕМЕНТЫ ЗАПОЛНЕНИЯ ДВЕРНЫХ ПРОЕМОВ | | | | | | | |
| 1 | 1. 136 - 10 | ДВЕРЬ ГЛУХАЯ ДГ 21-7 | 6 | 4 | 10 | | 2071x 670 |
| 2 | 1. 136 - 10 | ДВЕРЬ ГЛУХАЯ ДГ 21-7 А | 4 | 6 | 10 | | 2071x 670 |
| 3 | 1. 136 - 10 | ДВЕРЬ ГЛУХАЯ ДГ 21-9 | 2 | 4 | 6 | | 2071x 870 |
| 4 | 1. 136 - 10 | ДВЕРЬ ГЛУХАЯ ДГ 21-9 А | 4 | 2 | 6 | | 2071x 870 |
| 5 | 1. 136 - 10 | ДВЕРЬ ГЛУХАЯ ДГ 21-10 | 4 | 2 | 6 | | 2071x 970 |
| 6 | 1. 136 - 10 | ДВЕРЬ ГЛУХАЯ ДГ 21-10 А | 2 | 4 | 6 | | 2071x 970 |
| 7 | 1. 136 - 10 | ДВЕРЬ ОСТЕКЛЕННАЯ ДО 21-13 | 6 | 6 | 12 | | 2071x1272 |
| 8 | 1. 136.5-23.2-06.00.000-01 | ДВЕРЬ БАЛКОННАЯ БР 22-9 | 4 | 2 | 6 | | 2175x 870 |
| | 1. 136.5-23.1-06.00.000-01 | БС 22-9 | 4 | 2 | 6 | | ВАРИАНТ для $t^o_H = -20^\circ C$ |
| | 1. 136.5-23.3-06.00.000-01 | БРС 22-9 | 4 | 2 | 6 | | ВАРИАНТ ДЛЯ $t^o_H = -40^\circ C$ |
| 9 | 1. 136.5-23.2-06.00.000-01 | ДВЕРЬ БАЛКОННАЯ БР 22-9 А | 2 | 4 | 6 | | 2175x 870 |
| | 1. 136.5-23.1-06.00.000-01 | БС 22-9 А | 2 | 4 | 6 | | ВАРИАНТ ДЛЯ $t^o_H = -20^\circ C$ |
| | 1. 136.5-23.3-06.00.000-01 | БРС 22-9 А | 2 | 4 | 6 | | ВАРИАНТ ДЛЯ $t^o_H = -40^\circ C$ |
| 10 | ЛИСТ 90 | РАЗДВИННАЯ ПЕРЕГОРОДКА РП | 6 | 6 | 12 | | |
| 11 | 1. 136.5-19-03.000-05 | ДВЕРЬ НАРУЖНАЯ ДН 21-13 ЦР 2п | 2 | 2 | 4 | | 2085x1274 |
| ЭЛЕМЕНТЫ ЗАПОЛНЕНИЯ ОКНОВЫХ ПРОЕМОВ, ВСТРОЕННАЯ МЕБЕЛЬ | | | | | | | |
| 0-1 | 1. 136.5-23.2-02.00.000 | БЛОК ОКНОВЫЙ ОР 12-9 | 12 | 12 | 24 | | 1160x 870 |
| | 1. 136.5-23.1-02.00.000 | ОС 12-9 | 12 | 12 | 24 | | $t^o_H = -20^\circ C$ |
| | 1. 136.5-23.3-02.00.000 | ОРС 12-9 | 12 | 12 | 24 | | $t^o_H = -40^\circ C$ |
| 0-2 | 1. 136.5-23.2-02.00.000-03 | БЛОК ОКНОВЫЙ ОР 15-9 | 6 | 6 | 12 | | 1460x 870 |
| | 1. 136.5-23.1-02.00.000-03 | ОС 15-9 | 6 | 6 | 12 | | $t^o_H = -20^\circ C$ |
| | 1. 136.5-23.3-02.00.000-03 | ОРС 15-9 | 6 | 6 | 12 | | $t^o_H = -40^\circ C$ |
| 0-3 | 1. 136.5-23.2-02.00.000-04 | БЛОК ОКНОВЫЙ ОР 18-9 | 14 | 14 | 28 | | 1760x 870 |
| | 1. 136.5-23.1-02.00.000-04 | ОС 18-9 | 14 | 14 | 28 | | $t^o_H = -20^\circ C$ |
| | 1. 136.5-23.3-02.00.000-04 | ОРС 18-9 | 14 | 14 | 28 | | $t^o_H = -40^\circ C$ |
| П-1 | 1. 136.1-13 | ПОДОЛОННАЯ ПО 10.45.45-Т | 8 | 8 | 16 | 51 | |
| П-2 | 1. 136.1-13 | ПОДОЛОННАЯ ПО 19.45.45-Т | 12 | 12 | 24 | 96 | |
| Ш-1, А-1 | ЛИСТ 87 | ШКАФЫ ВСТРОЕННЫЕ И АНТРЕСОЛИ | 2 | 2 | 4 | | КОМПЛЕКТ |
| Ш-2, А-2 | ЛИСТ 88 | ШКАФЫ ВСТРОЕННЫЕ И АНТРЕСОЛИ | 2 | 2 | 4 | | КОМПЛЕКТ |
| (Ш-2)(А-2) | ЛИСТ 88 | ШКАФЫ ВСТРОЕННЫЕ И АНТРЕСОЛИ | 2 | 2 | 4 | | КОМПЛЕКТ |
| А-3 | ЛИСТ 89 | АНТРЕСОЛЬ | 4 | 4 | 8 | | |

Прилагаем:

ИЧБ. №

| | | | | |
|--|------------------|--------|------|--------|
| Н.КОНТО. Бринзовский | Очерт. | Стадия | Лист | Листов |
| НАЧ.МАСТ. Радыгин | | | | |
| ЗАМ. Н.М. Земляк | | | | |
| ГАП Бринзовский | Очерт. | | | |
| ГЛ.СПЕЦ. Ивановская | Очерт. | | | |
| Исполнитель Булатов | Очерт. | | | |
| Проверил Бринзовский | Очерт. | | | |
| 114-12-227.90 | AC | | | |
| ЭЛЕМЕНТЫ ЗАПОЛНЕНИЯ ПРОЕМОВ, ВСТРОЕННАЯ МЕБЕЛЬ. | ЦНИИЭП | | | |
| СПЕЦИФИКАЦИЯ | ГРАНДАНСЕЛЬСТРОЙ | | | |

копирована 24468-01 42 формат А3

Спецификация элементов (панелей) гипсокартонных перегородок

| Марка, поз. | Обозначение | Наименование | Количество элементов (панелей) по плану (шт.) в одной перегородке | | | | | | | | | | | | | | | | | | | Итого шт. на сек- цию | Масса ед. кг | Приме- чание | | | | | | | |
|---|-------------|--------------|---|---|---|---|---|---|---|---|---|----|----|----|----|----|----|----|----|----|----|--------------------------------|--------------------|-----------------|----|----|----|----|-----|-----|-----|
| | | | 1 | 2 | 3 | 4 | 5 | 6 | 7 | 8 | 9 | 10 | 11 | 12 | 13 | 14 | 15 | 16 | 17 | 18 | 19 | 20 | 21 | 22 | 23 | 24 | 25 | 26 | 27 | 28 | |
| ПАНЕЛИ ОСНОВНЫЕ | | | | | | | | | | | | | | | | | | | | | | | | | | | | | | | |
| СЕРИЯ 17 АЛЬБОМ IV , 4.1 | ПГ - 25-6 | | 1 | | | | | | | | | 1 | 1 | | | | | | | | | | | | | | 6 | 12 | 165 | | |
| СЕРИЯ 17 АЛЬБОМ IV , 4.1 | ПГС - 25-6 | | | | | | | | | | | | | | | | | | | | | | | | | | | 4 | 8 | 165 | |
| СЕРИЯ 17 АЛЬБОМ IV , 4.1 | ПГ - 25-7 | | 1 | | | | | | | | | 1 | | | | | | | | | | | | | | | 6 | 12 | 193 | | |
| СЕРИЯ 17 АЛЬБОМ IV , 4.1 | ПГС - 25-10 | | | | | | | | | | | 1 | 1 | | | | | | 2 | 1 | 1 | 1 | | | | | 14 | 28 | 278 | | |
| СЕРИЯ 17 АЛЬБОМ IV , 4.1 | ПГ - 25-11 | | 1 | 1 | | | | | | | | | | | | | | | | | | | | | | | 1 | 1 | 10 | 20 | 306 |
| СЕРИЯ 17 АЛЬБОМ IV , 4.1 | ПГС - 25-12 | | | | | | | | | | | 2 | 2 | 2 | 2 | | | | | | | | | | | | 16 | 32 | 336 | | |
| СЕРИЯ 17 АЛЬБОМ IV , 4.1 | ПГ - 25-15 | | | | | | | | | | | | | | | | | | 1 | 1 | 1 | | 3 | 1 | | | 14 | 28 | 422 | | |
| СЕРИЯ 17 АЛЬБОМ IV , 4.1 | ПГС - 25-15 | | | | | | | | | | 1 | | | 2 | | | | | | | | | | | | | 1 | 1 | 10 | 20 | 422 |
| СЕРИЯ 17 АЛЬБОМ IV , 4.1 | ПГ - 25-18 | | | | | | | | | | | | | | | | | | 1 | 1 | | | | | | | 1 | 1 | 8 | 16 | 505 |
| СЕРИЯ 17 АЛЬБОМ IV , 4.1 | ПГ - 25-21 | | 1 | | | | | | | | 1 | | 1 | 1 | 1 | 1 | 2 | 2 | 1 | | | | | | | | 20 | 40 | 596 | | |
| ПАНЕЛИ-ВСТАВКИ НАД ДВЕРНЫМИ ПРОЕМАМИ | | | | | | | | | | | | | | | | | | | | | | | | | | | | | | | |
| СЕРИЯ 17 АЛЬБОМ IV , 4.1 | ПГС - 4-7 | | | | | | | | | | | | | | | | | | | | | | | | | | | 10 | 20 | 35 | |
| СЕРИЯ 17 АЛЬБОМ IV , 4.1 | ПГ - 4-9 | | | | | | | | | | | | | | | | | | | | | | | | | | | 6 | 12 | 44 | |

Спецификация элементов (панелей) гипсокартонных перегородок

| Марка, поз. | Обозначение | Наименование | Количество элементов (панелей) в однной перегородке (поз.) по плану (шт.) | | | | | | | | | | | | | | | Итого шт. на сек- цию | Масса ед. кг | Приме- чание | | | | | | | | | |
|---------------------------------|-------------|--------------|---|---|---|---|---|---|---|---|---|----|----|----|----|----|----|--------------------------------|--------------------|-----------------|----|----|----|------|----|----|----|----|------|
| | | | 1 | 2 | 3 | 4 | 5 | 6 | 7 | 8 | 9 | 10 | 11 | 12 | 13 | 14 | 15 | 16 | 17 | 18 | 19 | 20 | 21 | 22 | 23 | 24 | 25 | 26 | 27 |
| СЕРИЯ 1. 131.9 - 24 выпуск 1 | ПГД 25-6 | | 1 | 1 | 1 | 1 | 1 | 1 | 1 | 1 | | | | | | | | | | 1 | | | | | | | 20 | 40 | 51,0 |
| СЕРИЯ 1. 131.9 - 24 выпуск 1 | ПГД 25-9 | | 1 | | 1 | 1 | | | 1 | 1 | 1 | 1 | 1 | 1 | 1 | 1 | 1 | 1 | 1 | 1 | 1 | 24 | 48 | 76,0 | | | | | |
| СЕРИЯ 1. 131.9 - 24 выпуск 1 | ПГД 25-12 | | 1 | 2 | | 1 | 2 | 2 | 2 | 4 | 4 | 2 | 3 | 1 | 2 | 1 | | | | | | 26 | 52 | 96,0 | | | | | |


1. ПАНЕЛИ-ВСТАВКИ НАД ДВЕРНЫМИ ПРОЕМАМИ В ВАННЫЕ И САНУЗЛЫ (ПГС-4-7), В СПАЛЬНИ (ПГ-4-9).

2.*ПРИ ВАРИАНТЕ ПЛАНА С КОЛОНКАМИ НА ТВЕРДОМ ТОПЛИВЕ В ПЕРЕГОРОДКУ НЕ ВХОДИТ.

| | | | | |
|----------------|-------------|-------------|-------------------|----|
| ПРИВЯЗАН | | | 114 - 12 - 227.90 | Ас |
| Н. Контр. | Ивановская | | | |
| Нач. макт. | Радыгин | | | |
| Зам. н.м. | Земляк | | | |
| ГАП | Бринзовский | | | |
| Гл.спец.х | Ивановская | | | |
| Исполнит. | Блаштов | | | |
| Инв.№ | Проверил | Бринзовский | | |
| Спецификации | | | ГРАНДАНСЕЛЬСТРОЙ | |
| Копировано суб | | | 24468-01 43 | |
| ФОРМАТ А3 | | | | |

**АСБЕСТОЦЕМЕНТНЫЕ ВОЛНИСТЫЕ
ЛИСТЫ (ГОСТ 16233-77) ПО ДЕРЕВЯН-
НОЙ ОБРЕШЕТКЕ**
СТРОПИЛА ДЕРЕВЯННЫЕ
ЧТЕПЛАЙТЕ - ЯЧИСТЫЙ БЕТОН У-4
(СМ. ТАБЛИЦУ)
Н.Б. ПАНЕЛИ ПЕРЕКРЫТИЯ

Альбом Т

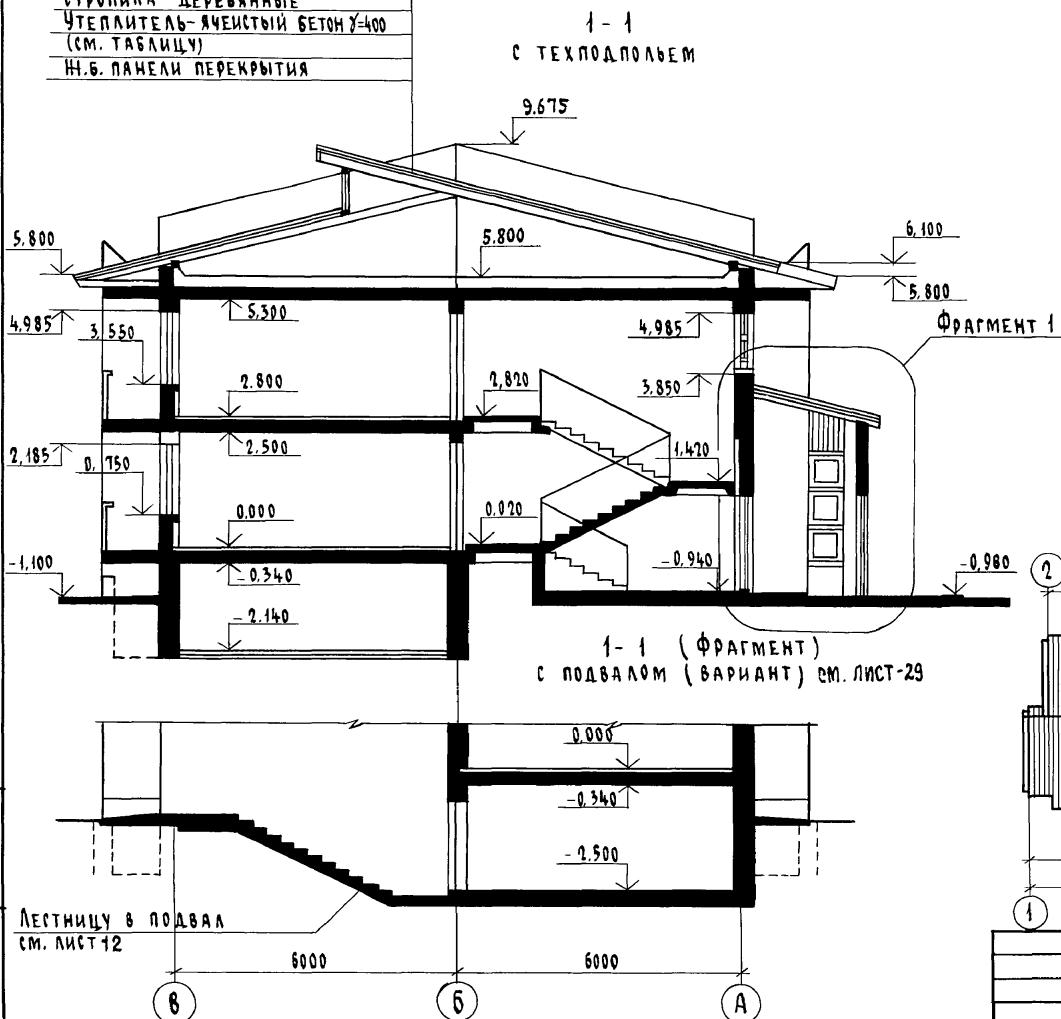

ПЛАН КРОВЛИ М 1:200

1-1
С ТЕХПОДПОЛЬЕМ

9.675

The diagram shows a cross-section of a stepped gear assembly. The top gear has four steps. The bottom gear has three steps. Dimensions are given in micrometers (μm). Part numbers are circled at the top and bottom of each gear.

| Step | Top Gear (μm) | Bottom Gear (μm) |
|------|---------------|------------------|
| 1 | 17100 | 8100 |
| 2 | 17100 | 2400 |
| 3 | 17100 | 18600 |
| 4 | 17100 | 2400 |
| 5 | 17100 | 8100 |
| 6 | 17100 | 18600 |
| 7 | 17100 | 2400 |
| 8 | 17100 | 8100 |
| 9 | 17100 | 2400 |

Vertical dimensions on the right:



- Top: 6000
- Middle: 5000
- Bottom: 11000

Horizontal dimension across the bottom: A

⑨ ФРАГМЕНТ 1 (ВАРИАНТ)

| Температура наружного воздуха t _н , °C | Толщина утеплителя δ, мм | | |
|---|--------------------------|---------|---------|
| | δ = 400 | δ = 500 | δ = 600 |
| - 20 | 140 | 185 | 260 |
| - 35 | 190 | 235 | - |
| - 40 | 260 | 285 | - |

ПЛАН КРОВЛИ М 1:200 (ВАРИАНТ)

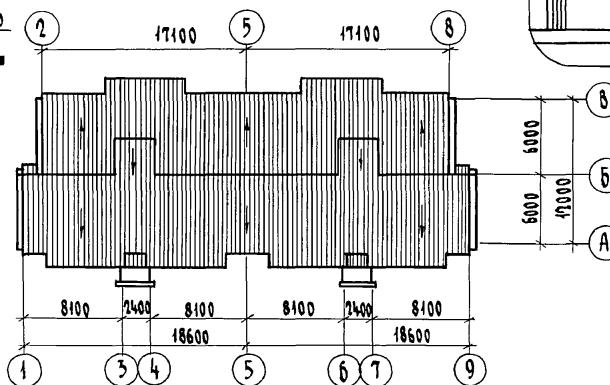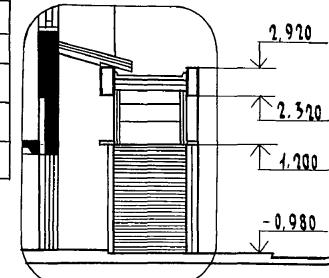

114-12-227, 90

AC

ПРИВЯЗА

| | | |
|------------|--------------|---|
| Н. КОНТР. | БРИНОЗОВСКИЙ | О |
| НАЧ. МАСТ. | РАДЫГИН | |
| ЗАМ. Н. М. | ЗЕМЛЯК | |
| ГАП | БРИНОЗОВСКИЙ | О |
| ГЛ. СПЕЦ. | ИВАНОВСКАЯ | У |
| ИСПОЛНИЛ | ВАУЛИНД | У |
| ПРОВЕРИЛ | БУЛАТОВ | У |


| | | | |
|--|--------|------|--------|
| 2-ЭТАННИЙ 2-СЕКЦИОННЫЙ 12-КВАРТИРНЫЙ ЖИЛОЙ ДОМ С 1-2-3 КОМНАТНЫМИ КВАРТИРАМИ | СТАДИЯ | Лист | Листов |
| | Р | 42 | |

РАЗРЕЗЫ 1-
ПЛАНЫ КРОВА


ЦНИИЭП
РАНЧДАНСЕЛЬСТРОЙ

АЛЬБОМ 7

ПЛАН НА ОТМ. 2.800

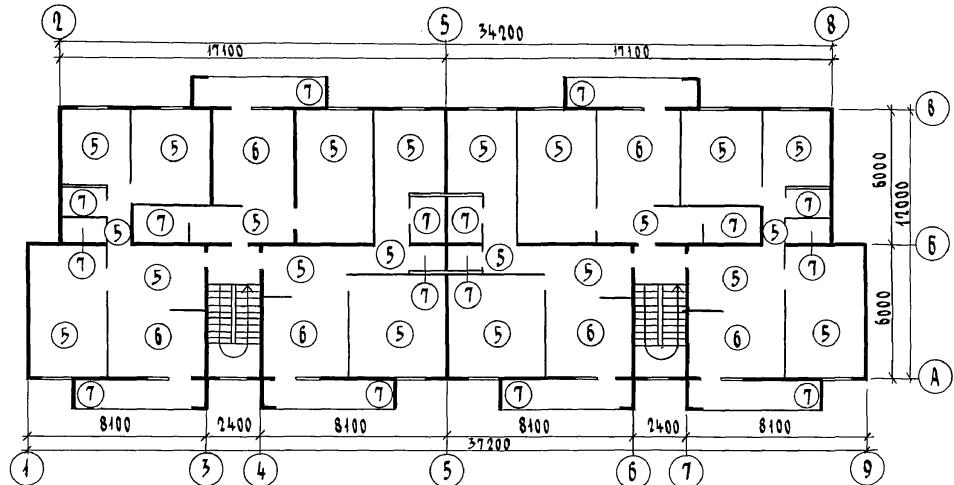

ПЛАН ПОДВАЛА (ВАРИАНТ) НА ОТМ. -2.500

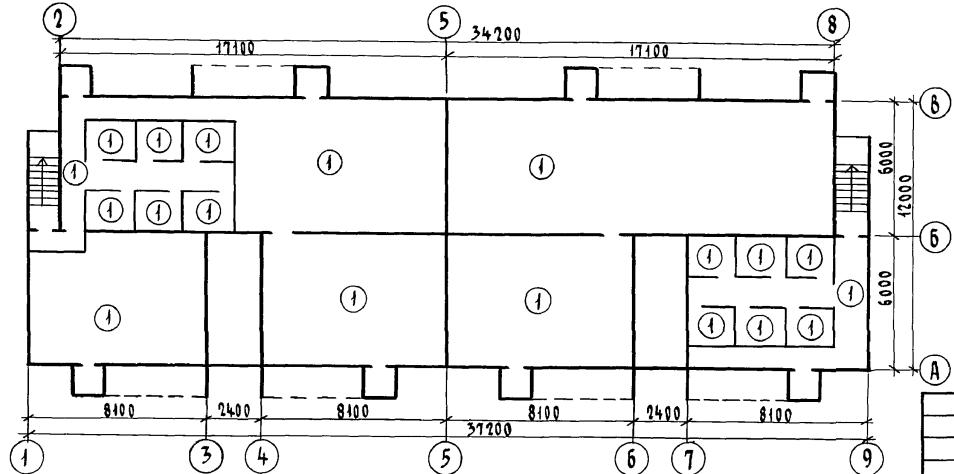

| | | |
|--------------|---------------|-------------|
| Инв. № полл. | Год постройки | Инв. № дата |
| 2-3919-45 | | |

114-12-227.90


АС

Привязан

| |
|--------|
| Инв. № |
|--------|

| | | | | | | | |
|-----------|-------------|----------|------------|------------------------------|--------|------|--------|
| И.контр. | Ивановская | Г.спец | Ивановская | Секция в осах 1-9. | Стадия | Лист | Листов |
| НАЧ.МАСТ. | Радыгин | ЗАМ.Н.М. | Земляк | Планы на отм. -2.500; 2.800; | Р | 43 | |
| ГАП | Борисовский | | | Полы. | | | |
| Исполнит. | Баулинц | | | | | | |
| Проверил | Булатов | | | | | | |


ЦНИИЭП
ГРАНДАНСЕЛЬСТРОЙ

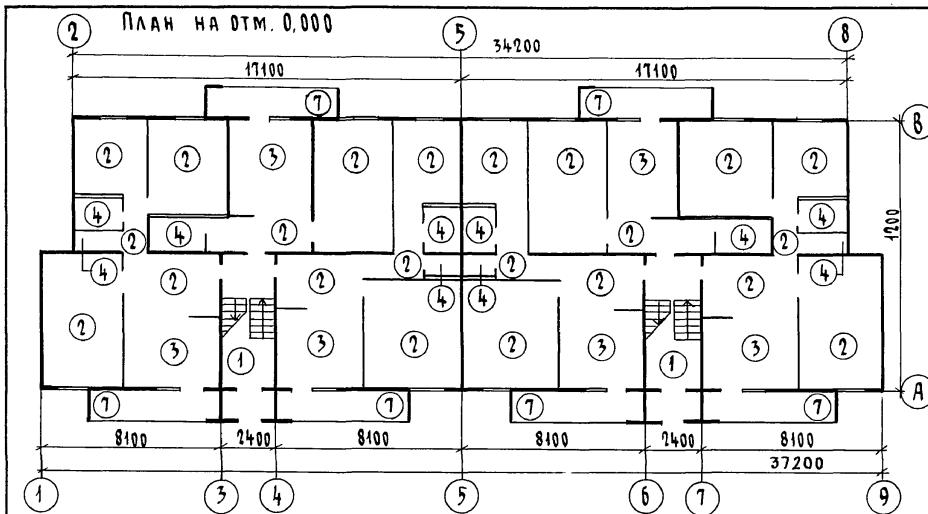
ЭКСПЛИКАЦИЯ ПОЛОВ НА ДОМ (ОСНОВНОЕ РЕШЕНИЕ)

| Наимено-вание помещений | Тип пола по проекту | Номер узла по серии 2.144 - 1/88 | Элементы пола и их толщина | Площадь пола м ² |
|----------------------------|---------------------|----------------------------------|--|-----------------------------|
| НИЛЫЕ КОМНАТЫ ПРИХОДНИЕ | 2 | 64 | ДОСКИ ДЛЯ ПОКРЫТИЯ ПОЛОВ, ТИП 1 ЛАГИ ПРЯМОУГОЛЬНОГО СЕЧЕНИЯ СЛОЙ КЕРАМИЗИТОВОГО ГРАВИЯ Х=600мм-50 ПАНЕЛЬ ПЕРЕКРЫТИЯ НАД ТЕХПОДПОЛЬЕМ | 251,30 |
| КОРИДОРЫ | 5 | 1 | ДОСКИ ДЛЯ ПОКРЫТИЯ ПОЛОВ, ТИП 1 ЛАГИ ПРЯМОУГОЛЬНОГО СЕЧЕНИЯ ПРОКЛАДКА ЭВУКОИЗОЛЯЦИОННАЯ ИЗ ПЛИТ ДРЕВЕСНОВОЛОКНИСТНЫХ, МАРКИ М-2 И М-3, У=250 кг/м ³ | 251,30 |
| КУХНИ | 3 | 128 | ЛИНОЛЕУМ (ИЗ ЭВУКОИЗОЛЯЦИОННОЙ ПОДСОНОВЫ) МАСТИКИ КЛЕЯЩИЕ ИЛИ КЛЕЙ СТАНКА ИЗ ЛЕГКОГО БЕТОНА В7,5, У=1200 кг/м ³ ГРАВИЙ КЕРАМИЗИТОВЫЙ Х=600 кг/м ³ - 50мм ПАНЕЛЬ ПЕРЕКРЫТИЯ НАД ТЕХПОДПОЛЬЕМ | 67,24 |
| ВАННЫЕ САНУЗЛЫ | 6 | 61 | ЛИНОЛЕУМ (ИЗ ЭВУКОИЗОЛЯЦИОННОЙ ПОДСОНОВЫ) МАСТИКИ КЛЕЯЩИЕ ИЛИ КЛЕЙ СТАНКА ИЗ ЦЕМ-ПЕСЧ. РАСТВОРА МАРКИ 150 ПАНЕЛЬ МЕЖДУСТАНЧНОГО ПЕРЕКРЫТИЯ | 67,24 |
| ВАННЫЕ САНУЗЛЫ ЛОДНИЧИЙ | 7 | 62 | ПЛИТКИ КЕРАМИЧЕСКИЕ СЛОЙ ЦЕМЕНТНО-ПЕСЧ. Р-РА М-200 СТАНКА ИЗ ЦЕМ-ПЕСЧ. РАСТВОРА М-200 ГРАВИЙ КЕРАМИЗИТОВЫЙ Х=600 кг/м ³ - 50мм ПАНЕЛЬ ПЕРЕКРЫТИЯ НАД ТЕХПОДПОЛЬЕМ | 27,36 |
| ТЕХПОДПОЛЬЕ | 1 | 174 | ПОКРЫТИЕ ИЗ БЕТОНА КЛАССА В15 ПОДСИЛАЮЩИЙ СЛОЙ ИЗ БЕТОНА КА. В7,5 ГРУНТ ОСНОВАНИЯ | 364,64 |

ВАРИАНТНОЕ РЕШЕНИЕ

| | | | | |
|--------|---|-----|---|--------|
| Подвал | 1 | 174 | ПОКРЫТИЕ ИЗ БЕТОНА КЛАССА В15 ПОДСИЛАЮЩИЙ СЛОЙ ИЗ БЕТОНА КА. В7,5 ГРУНТ ОСНОВАНИЯ | 357,06 |
|--------|---|-----|---|--------|

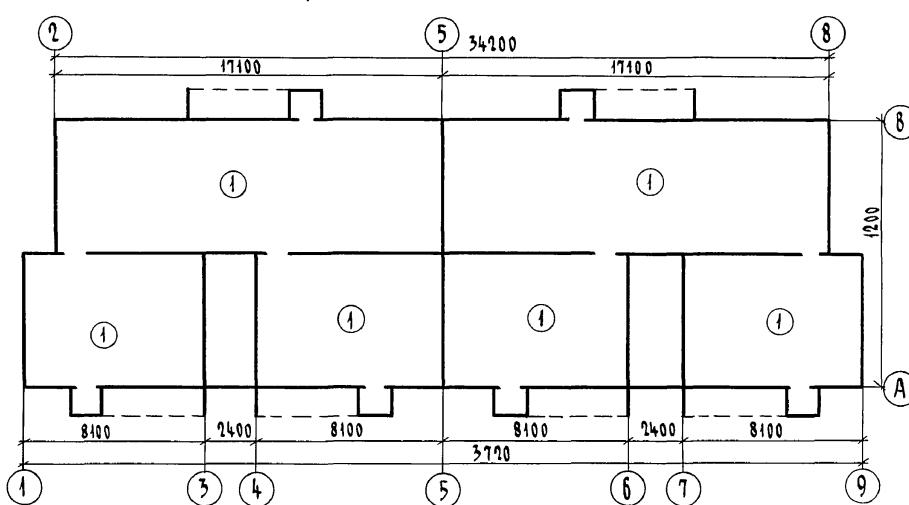

114-12-227.90

Ас

| | | | | | |
|-----------------------|-----------|--|--------|------|---------------|
| Н.контр. Бринозовский | Г.инженер | 2-ЭТАЖНЫЙ 2-СЕКЦИОННЫЙ 12-КВАРТИРНЫЙ НИЛЫЙ ДОМ С 1-2-3 КОМНАТНЫМИ КВАРТИРАМИ | Стадия | Лист | Листов |
| НАЧ.МАКР. РАДЫГИН | Г.инженер | | Р | 44 | |
| ЗАМ.Н.М. ЗЕМЛЯК | Г.инженер | | | | |
| ГАП Бринозовский | Г.инженер | | | | |
| Г.А.СПЕЦ ИВАНОВСКАЯ | Г.инженер | СЕКЦИИ В ОСАХ 1-9. ПЛАНЫ НА ОТМ.-2,140; 0,000. | | | ЦНИИЭП |
| ИСПОЛНИЛ ВАУЛИНА | Г.инженер | ПОЛЫ | | | ГРАНДАНСЕЛЬСТ |
| ПРОВЕРИЛ БУЛАТОВ | Г.инженер | | | | |


Ведомость отделки помещений на дом (ТАБЛИЦА 1)

| Наименование или номер помещений | Потолок | | Стены или перегородки | | Низ стен, перегородок | | | Примечания |
|---|------------------------|--------------------|------------------------|---------------------|------------------------|------------------------|-------------------------|------------|
| | Площадь м ² | Вид отделки | Площадь м ² | Вид отделки | Площадь м ² | Вид отделки | Высота | |
| ЖИЛЫЕ КОМНАТЫ КОРИДОРЫ ПРИХОДНИЕ | 502,60 | КЛЕЕВАЯ ОКРАСКА | 1241,32 | ОКЛЕЙКА ОБОЯМИ | — | — | — | |
| КУХНИ | 134,48 | | 332,16 | КЛЕЕВАЯ ОКРАСКА | 23,72 | КЕРАМИЧЕСКАЯ ПЛИТКА | 600 НАД ОБОРУД. | |
| ВАННЫЕ КОМНАТЫ | 44,36 | | 170,96 | МАСЛЯННАЯ ПАНЕЛЬ | 45,0 | КЕРАМИЧЕСКАЯ ПЛИТКА | 1500 150 НИЗ СТЕН | |
| С/У | 10,36 | | 65,44 | КЛЕЕВАЯ ОКРАСКА | 13,6 | КЕРАМИЧЕСКАЯ ПЛИТКА | 150 НИЗ СТЕН | |
| ТЕХПОДПОЛЬЕ | 364,64 | | 399,42 | ПОБЕЛКА | — | — | — | |
| ПОДВАЛ ДЛЯ РАЗМЕЩЕНИЯ ХОЗ. КЛАДОВЫХ | 357,06 | | 722,14 | | | | | |

Спецификация элементов заполнения дверных проемов подземной части (таблица 2)

| Поз. | ОБОЗНАЧЕНИЕ | Наименование | КОЛ-ВО НА | | ПРИМЕЧАН. |
|------|-----------------------------|--------------------|-----------------|---------------------|------------|
| | | | ТЕХНО- ПОЛЬЕ | ПОДВАЛ (ВАРИАНТ) | |
| ① | 4. 136. 5 - 19. 11.000 - 04 | ДВЕРЬ СЛУЖЕБНАЯ | ДС 19-9 ГОС | - | 6 1885x884 |
| ② | 4. 136. 5 - 19. 11.000 - 04 | ДВЕРЬ СЛУЖЕБНАЯ | ДС 19-9 ГТ | - | 6 1885x884 |
| ③ | 4. 136. 5 - 19. 11.000 - 03 | ДВЕРЬ СЛУЖЕБНАЯ | ДС 16-9 ГОС | 3 | 5 1585x884 |
| ④ | 4. 136. 5 - 19. 11.000 - 03 | ДВЕРЬ СЛУЖЕБНАЯ | ДС 16-9 ГТ | 3 | 6 1585x884 |

ФРАГМЕНТ ФАСАДА ВАРИАНТ ВХОДА (КАРКАС)

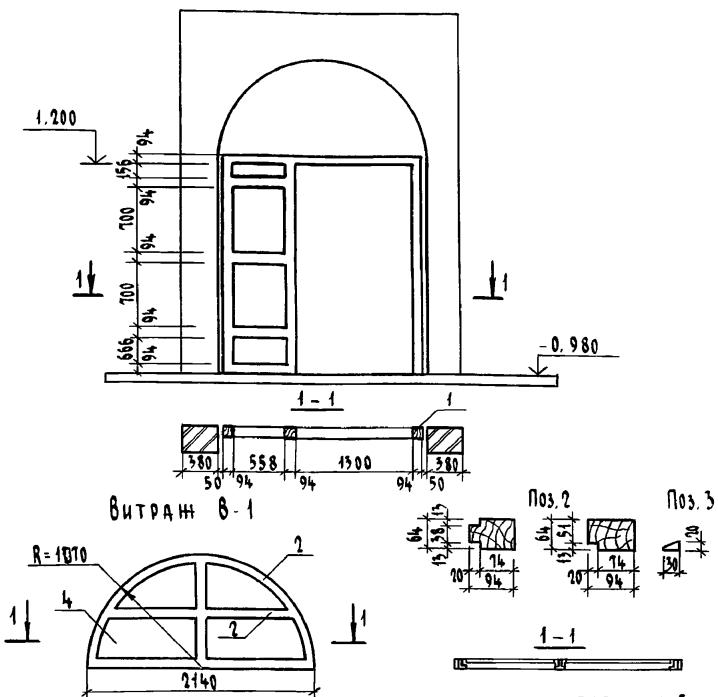

| Поз. | Обозначение | Наименование | КОЛ-ВО | МАССА | ПРИМЕЧАН. |
|------|--|-----------------------|-------------|-------|----------------|
| | | | НА ИЗХОД | | |
| 1 | ПИЛОМАТЕРИАЛЫ ХВОЙНЫЕ ГОСТ 24454-80Е | БРУС СЕЧ. 94x94 | 20,4 | | П.М. |
| 2 | ПИЛОМАТЕРИАЛЫ ХВОЙНЫЕ ГОСТ 24454 - 80Е | БРУС КОРОБКИ 94x64 | 18,82 | | П.М. |
| 3 | ПИЛОМАТЕРИАЛЫ ХВОЙНЫЕ ГОСТ 24454 - 80Е | РЕЙКА - ШТАПИК 20x30 | 24,2 | | П.М. |
| 4 | СТЕКЛО ОКОННОЕ ГОСТ 111-89 | ОСТЕКЛЕНИЕ ТОЛЩ. 2 ММ | 6,5 | | М ² |


114-12-227.90

AC

Н. КОНТР. БРИЮЗОВСКИЙ
НАЧ. МАСТ. РАДЫГИН
ЗАМ. Н. М. ЗЕМЛЯК
ГАП БРИЮЗОВСКИЙ
ГРСПЦ ИВАНОВСКАЯ
ИСПОЛНИЛ ВАУЛИН
ПРОВЕРИЛ БУЛАТОВ

| | | | |
|--|-----------------------|------|--------|
| 2-ЭТАЖНЫЙ 2-СЕКЦИОННЫЙ 12-КВАРТИРНЫЙ ЖИЛОЙ ДОМ С 1-2-3 КОМНАТНЫМИ КВАРТИРАМИ | Стадия | Лист | листов |
| | R | 45 | |
| ТАБЛИЦА 1 | ЦНИИЭП | | |
| ТАБЛИЦА 2 | ГРАНД ГРУПП СЕЛЬСТРОЙ | | |
| ТАБЛИЦА 3 | | | |
| КОПИРОВАНО БЫЛО 24.06.88 - 01 47 ФОРМАТ А3 | | | |

УЗЛЫ ЗАПОЛНЕНИЯ ДВЕРНЫХ И ОКОННЫХ ПРОЕМОВ

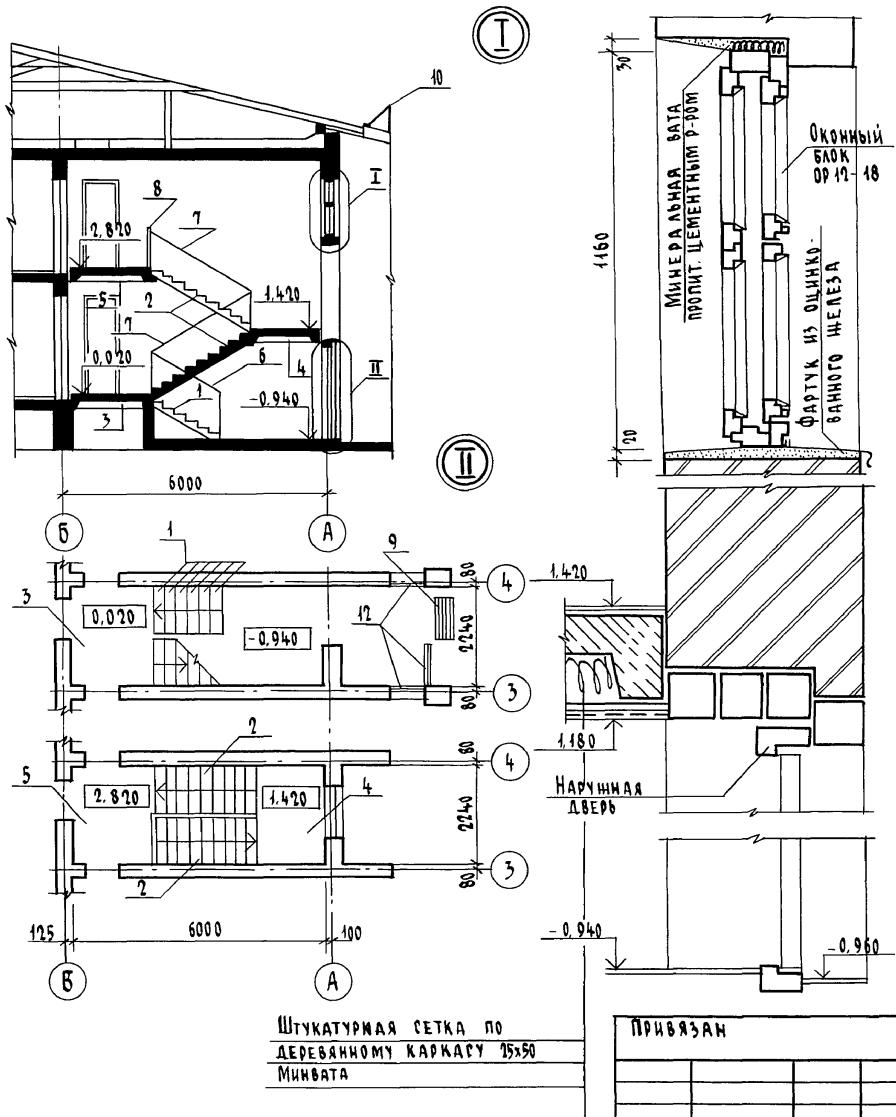

Спецификация изделий на лестницу, ограждение кровли, приямки(на дом)

| Поз. | Обозначение | Наименование | Код. | | Масса ед. кг | Примеч. |
|------------------------------------|----------------------------|--|--------------------|-------------|-----------------|---------------------|
| | | | на лест. дом | на лест. | | |
| 1 | ГОСТ 8717.0 - 84 | СТУПЕНЬ ОСНОВНАЯ ЛС-11 | 6 | 12 | 115 | |
| 2 | 1.151.1-6.4.10000 | МАРШ ЛЕСТИЧНЫЙ ЛАМ 21.14.14-4 | 2 | 4 | 1330 | |
| 3 | 1.152.1-8.1.10000-02 | ПЛОЩАДКА ЛЕСТИЧНАЯ 2ЛП 22.18-4-к | 1 | 2 | 1370 | |
| 4 | 1.152.1-8.1.10000-01 | ПЛОЩАДКА ЛЕСТИЧНАЯ 2ЛП 22.15-4-к | 1 | 2 | 1200 | |
| 5 | 1.152.1-8.1.20000-02 | ПЛОЩАДКА ЛЕСТИЧНАЯ 2ЛП 22.18-4-к | 1 | 2 | 1390 | |
| 6 | | ОГРАНДЕНИЕ ЦОКОЛЬНОГО МАРША - ОЦМ | 1 | 2 | | |
| 7 | | ОГРАНДЕНИЕ ЛЕСТИЧНОГО МАРША - ОДМ | 2 | 4 | | |
| 8 | | ОГРАНДЕНИЕ ВЕРХНЕЙ ЛЕСТИЧНОЙ ПЛОЩАДКИ - ОЛП | 1 | 2 | | |
| 9 | | РЕШЕТКА ДЛЯ ВЫТИРАНИЯ НОГ | 1 | 2 | | |
| 10 | ОГРАНДЕНИЕ КРОВЛИ В Т. Ч. | | | | | |
| | | ОГРАНДЕНИЕ КРОВЛИ $\ell=1200$ | - | 61 | | |
| | | ОГРАНДЕНИЕ КРОВЛИ | - | 145 | | п.м. |
| | | БОЛТ М 8 x 85 ГОСТ 7198-70 | - | 124 | | |
| 11 | РЕШЕТКА ОГРАНДЕНИЯ ПРИЯМКА | | | | | |
| | | ОСНОВНОЕ РЕШЕНИЕ (ТЕХПОДПОЛЬЕ) | - | 6 | | |
| | | ВАРИАНТ С ПОДВАЛОМ | - | 8 | | |
| ЗАПОЛНЕНИЕ ОКОННЫХ ПРОЕМОВ ТАМБУРА | | | | | | |
| 12 | 1.136-12 | ФРАМУГА Ф-1 ФН 05-01 | 10 | 20 | | ОСНОВНОЕ РЕШЕНИЕ |
| | | | 4 | 8 | | ВАР-НТ |


4. РАЗРЕЗ СМ. СОВМЕСТНО С ЛИСТОМ 42.

КОПИРОВАЛ ГУК 24468-01 48 ФОРМАТ А3

Черт. № 102. ПОДАЧИ И ДАТА ВЗАМ. ИНВ.

Инв. № подл. 2-3919-49

Альбом I

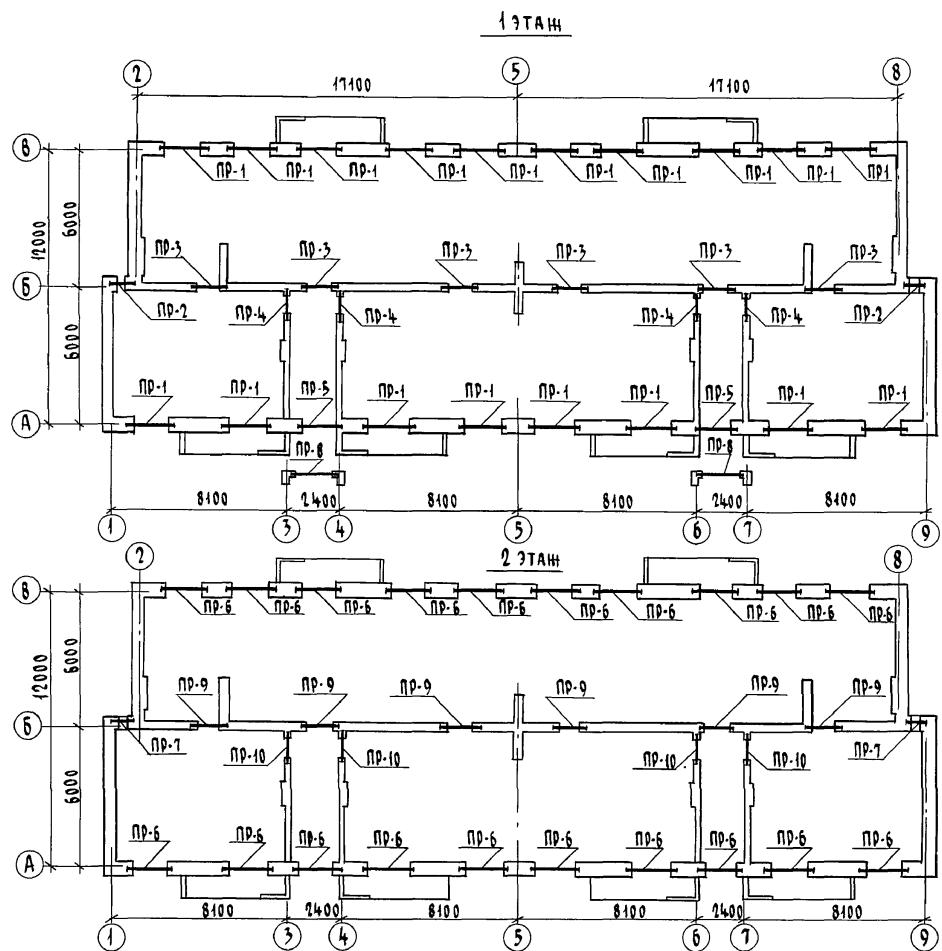

ВЕДОМОСТЬ ПЕРЕМЫЧЕК

| Тип | СХЕМА СЕЧЕНИЯ | Тип | СХЕМА СЕЧЕНИЯ |
|--------------|---|---------------|---|
| ПР-1 ПР-6 | 5ПБ 25-27-п 2ПБ 22-3-п 1.160(ПР-1) 5.060(ПР-6) 220 200 310 A B | ПР-4 ПР-10 | 2.100(ПР-4) 4.900(ПР-10) 170 80 3 4 |
| ПР-2 ПР-7 | 5ПБ 18-21-п 2ПБ 13-1-п 2.260(ПР-2) 5.060(ПР-7) 220 200 310 B | ПР-8 | 2ПБ 22-3-п 1.105 140 120 |
| ПР-3 ПР-9 | 3ПБ 13-37-п 2.100(ПР-3) 4.900(ПР-9) 125 125 220 6 | ПР-5 | 2ПБ 22-3-п 1.180 125 125 310 A |

114 - 12 - 227.90

А3

ПРИВЯЗАН

| | | | | | |
|------------|--------------|---|--------|------|--------|
| Н. КОНТР. | Ивановская | 2-этажный 2-секционный 12-квартирный низкий дом с 1-2-3 комнатными квартирами | СТАДИЯ | Лист | Листов |
| НАЧ. МАСТ. | Радыгин | | P | 47 | |
| ЗАМ. Н. М. | Земляк | | | | |
| ГАП | Бондаревский | | | | |
| ГАСПЕЦ | Ивановская | СХЕМЫ РАСПОЛОЖЕНИЯ ПЕРЕМЫЧЕК НА 1 И 2 ЭТАЖАХ. | | | |
| ИСПОЛНИЛ | Гвердитина | ВЕДОМОСТЬ ПЕРЕМЫЧЕК | | | |
| ПРОВЕРИЛ | Иванов | ГРДНДАНСЕЛЬСТРОЙ | | | |
| Инв. № | | | | | |

КОПИРОВАЛ БУР 24468-01 49

ФОРМАТ А3

ВЕДОМОСТЬ ПЕРЕМЫЧЕК (ВАРИАНТ)

| Тип | Схема сечения |
|--------------|---------------|
| ПР-1 ПР-6 | |
| ПР-2 ПР-7 | |
| ПР-5 | |
| ПР-1 ПР-6 | |

Инв. № подл. ПОЛНОСТЬЮ ДАТАЯ ВЪЗМОЖНОСТЬ
2-3919 - 50

СПЕЦИФИКАЦИЯ К СХЕМАМ РАСПОЛОЖЕНИЯ ЭЛЕМЕНТОВ ПЕРЕМЫЧЕК(НАЧАЛО)

| Марка поз. | Обозначение | Наименование | Кол-во | | | Масса ед. кг | Примечан |
|---|----------------------|---|--------|------|-------|--------------|----------|
| | | | 1эт. | 2эт. | Всего | | |
| <u>ПЕРЕМЫЧКИ НИЕЛЕЗОБЕТОННЫЕ</u> | | | | | | | |
| | | Для стен толщиной 510 мм (Основное решение) | | | | | |
| ПР-1 | 1. 038.1-1. 1 130000 | 5ПБ 25-27-п | 18 | - | 18 | 338 | |
| | 1. 038.1-1. 1 040000 | 2ПБ 22-3-п | 36 | - | 36 | 92 | |
| ПР-2 | 1. 038.1-1. 1 120000 | 5ПБ 18-27-п | 2 | - | 2 | 250 | |
| | 1. 038.1-1. 1 020000 | 2ПБ 13-1-п | 4 | - | 4 | 54 | |
| ПР-3 | 1. 038.1-1. 1 090000 | 3ПБ 13-37-п | 12 | - | 12 | 85 | |
| ПР-4 | 1. 038.1-1. 1 020000 | 2ПБ 13-1-п | 8 | - | 8 | 54 | |
| ПР-5 | 1. 038.1-1. 1 040000 | 2ПБ 22-3-п | 8 | - | 8 | 92 | |
| ПР-6 | 1. 038.1-1. 1 130000 | 2ПБ 25-27-п | - | 18 | 18 | 338 | |
| | 1. 038.1-1. 1 040000 | 2ПБ 22-3-п | - | 36 | 36 | 92 | |
| ПР-7 | 1. 038.1-1. 1 120000 | 5ПБ 18-27-п | - | 2 | 2 | 250 | |
| | 1. 038.1-1. 1 020000 | 2ПБ 13-1-п | - | 4 | 4 | 54 | |
| ПР-8 | 1. 038.1-1. 1 040000 | 2ПБ 22-3-п | 2 | - | 2 | 92 | |
| ПР-9 | 1. 038.1-1. 1 090000 | 3ПБ 13-37-п | - | 12 | 12 | 85 | |
| ПР-10 | 1. 038.1-1. 1 020000 | 2ПБ 13-1-п | - | 8 | 8 | 54 | |
| <u>Для стен толщиной 640 мм (вариант)</u> | | | | | | | |
| ПР-1 | 1. 038.1-1. 1 130000 | 5ПБ 25-27-п | 18 | - | 18 | 338 | |
| | 1. 038.1-1. 1 040000 | 2ПБ 22-3-п | 54 | - | 54 | 92 | |
| ПР-2 | 1. 038.1-1. 1 120000 | 5ПБ 18-27-п | 2 | - | 2 | 250 | |
| | 1. 038.1-1. 1 020000 | 2ПБ 13-1-п | 6 | - | 6 | 54 | |
| ПР-3 | 1. 038.1-1. 1 090000 | 3ПБ 13-37-п | 12 | - | 12 | 85 | |

114 - 12 - 227.90

AC

Привязан

| | | | | | | |
|------------|-------------|--------|--|---|------------------|--------|
| Н.контр. | Ивановская | | 2-этажный 7-секционный 12-квартирный жилой дом с 1-2-3 комнатными квартирами | Стадия | лист | листов |
| нач. маст. | Радыгин | | | | | |
| зам. н.м. | Земляк | | | | | |
| ГАП | Бринзовский | | | | | |
| ГЛ.спец. | Ивановская | | | | | |
| Исполнит. | Тверитина | | | | | |
| Инв. № | Проверил | Ишаков | | Спецификация к схемам расположения элементов перемычек (начало) ведомость перемычек (вариант) | ЦНИИЭП | |
| | | | | | ГРАНДАНСЕЛЬСТРОЙ | |

Альбом I

ВЕДОМОСТЬ ПЕРЕМЫЧЕК(ВАРИАНТ)

| Тип | СХЕМА СЕЧЕНИЯ |
|--------------|--------------------|
| ПР-2 ПР-7 | <p>5ПБ 18-27-П</p> |
| ПР-5 | <p>2ПБ 22-3-П</p> |

| Марка поз. | Обозначение | Наименование | Кол-во | | | Масса ед.кг. | Примеч- ние |
|---------------|--------------------|--------------|--------|------|-------|-----------------|----------------|
| | | | 1эт. | 2эт. | Всего | | |
| ПР-4 | 1.038.1-1.1 020000 | 2ПБ 15-1-П | 8 | - | 8 | 54 | |
| ПР-5 | 1.038.1-1.1 040000 | 2ПБ 22-3-П | 10 | - | 10 | 92 | |
| ПР-6 | 1.038.1-1.1 150000 | 5ПБ 25-27-П | - | 18 | 18 | 338 | |
| | 1.038.1-1.1 040000 | 2ПБ 22-3-П | - | 54 | 54 | 92 | |
| ПР-7 | 1.038.1-1.1 120000 | 5ПБ 18-27-П | - | 2 | 2 | 250 | |
| ПР-8 | 1.038.1-1.1 020000 | 2ПБ 13-4-П | - | 6 | 6 | 54 | |
| ПР-9 | 1.038.1-1.1 090000 | 3ПБ 15-37-П | - | 12 | 12 | 85 | |
| ПР-10 | 1.038.1-1.1 020000 | 2ПБ 13-1-П | - | 8 | 8 | 54 | |

ДЛЯ СТЕН ТОЛЩИНОЙ 380 ММ (ВАРИАНТ)

| | | | | | | |
|-------|--------------------|-------------|----|----|----|-----|
| ПР-1 | 1.038.1-1.1 150000 | 5ПБ 25-27-П | 18 | - | 18 | 338 |
| | 1.038.1-1.1 040000 | 2ПБ 22-3-П | 18 | - | 18 | 92 |
| ПР-2 | 1.038.1-1.1 120000 | 5ПБ 18-27-П | 2 | - | 2 | 250 |
| | 1.038.1-1.1 020000 | 2ПБ 13-1-П | 2 | - | 2 | 54 |
| ПР-3 | 1.038.1-1.1 090000 | 3ПБ 15-37-П | 12 | - | 12 | 85 |
| ПР-4 | 1.038.1-1.1 020000 | 2ПБ 13-1-П | 8 | - | 8 | 54 |
| ПР-5 | 1.038.1-1.1 040000 | 2ПБ 22-3-П | 6 | - | 6 | 92 |
| ПР-6 | 1.038.1-1.1 150000 | 5ПБ 25-27-П | - | 18 | 18 | 338 |
| | 1.038.1-1.1 040000 | 2ПБ 22-3-П | - | 18 | 18 | 92 |
| ПР-7 | 1.038.1-1.1 120000 | 5ПБ 18-27-П | - | 2 | 2 | 250 |
| | 1.038.1-1.1 020000 | 2ПБ 13-1-П | - | 2 | 2 | 54 |
| ПР-8 | 1.038.1-1.1 040000 | 2ПБ 22-3-П | 2 | - | 2 | 92 |
| ПР-9 | 1.038.1-1.1 090000 | 3ПБ 15-37-П | - | 12 | 12 | 85 |
| ПР-10 | 1.038.1-1.1 020000 | 2ПБ 13-1-П | - | 8 | 8 | 54 |

114 - 12 - 227.90

AC

Н.КОНТР. Ивановская

НАЧ. МАСТ. Радыгин

ЗАМ. Н.М. Земляк

ГАП Борисовский

ГЛ.СПЕЦ. Ивановская

Исполнения Тверитина

Проверки Ильинов

2-ЭТАЖНЫЙ 2-СЕКЦИОННЫЙ
12-КВАРТИРНЫЙ ЖИЛОЙ ДОМ С
1-2-3 КОМНАТНЫМИ КВАРТИРАМИСпецификация к схеме расположе-
ния элементов перемычек (окон-
чание) ведомость перемычек (вариант)


Стадия Лист Альбомов

р 49

ЦНИИЭП

Гранданселстрой


Альбом 1

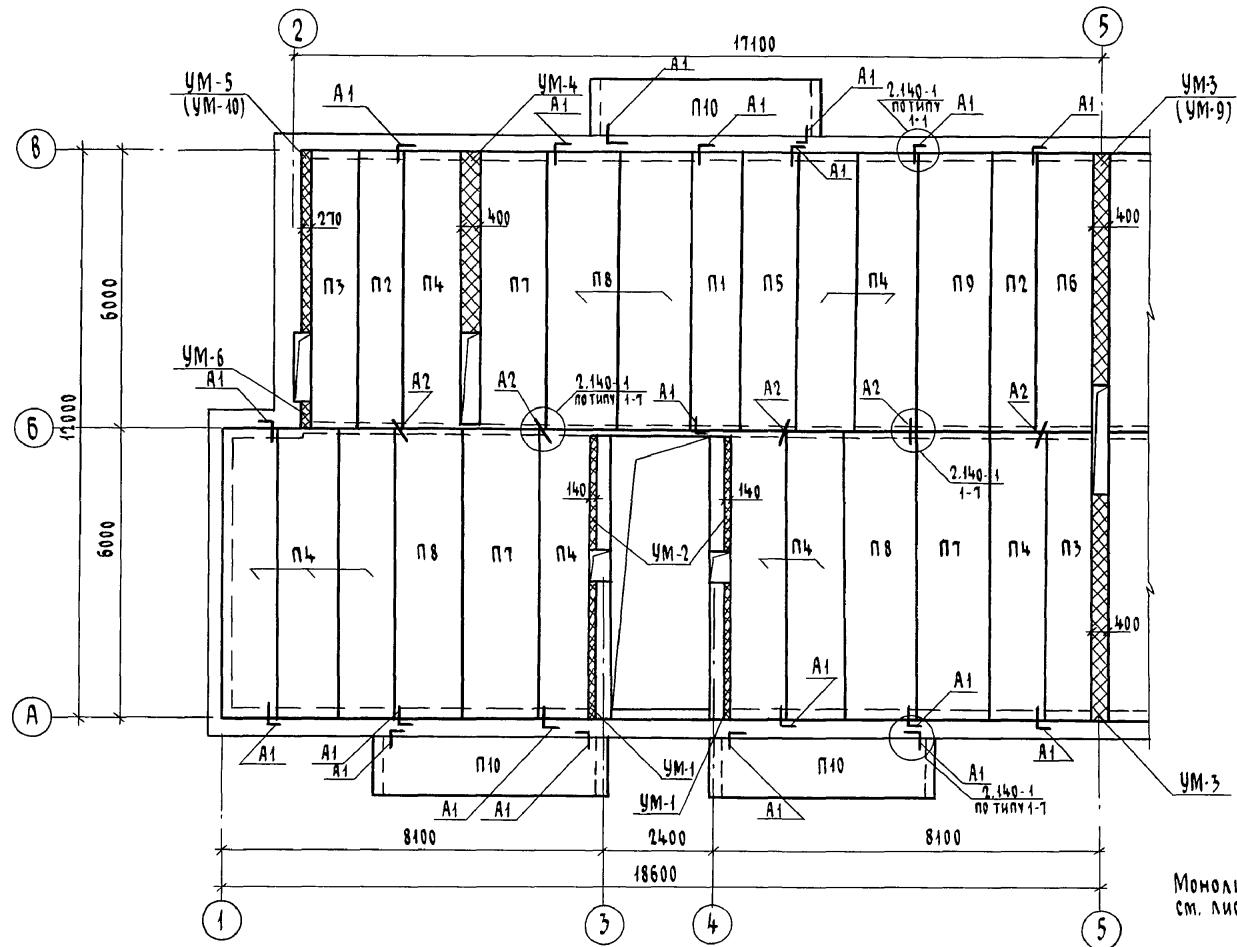

МОНОЛИТНЫЕ УЧАСТКИ УМ1...УМ6, УМ-9, УМ-10
см. лист 55

| | |
|-------------|-----------------------------|
| Инв № подл. | Подпись и дата взятия изв № |
| 2-3919-52 | |

| | | 114 - 12 - 227.90 | | АС | |
|----------|--|----------------------|--|------------------------------|------------------|
| Привязан | | Н.контр. Ивановская | | Стадия Р 50 | |
| | | Нач.маст. Радыгин | | Лист листов | |
| Инв №: | | Зам.н.м. Земляк | | 2-ЭТАЖНЫЙ 2-СЕКЦИОННЫЙ | |
| | | ГАП Бринзовский | | 12-КВАРТИРНЫЙ ЖИЛОЙ ДОМ С | |
| | | Гл.спецк Ивановская | | 1-2-3 КОМНАТНЫМИ КВАРТИРАМИ | |
| | | Исполнител Тверитина | | СХЕМА РАСПОЛОЖЕНИЯ ЭЛЕМЕН- | ЦНИИЭП |
| | | Проверил И.Данов | | ТОВ ПЕРЕКРЫТИЯ НА ОТМ-0,340, | |
| | | | | 2,500 | ГРАНДАНСЕЛЬСТРОЙ |

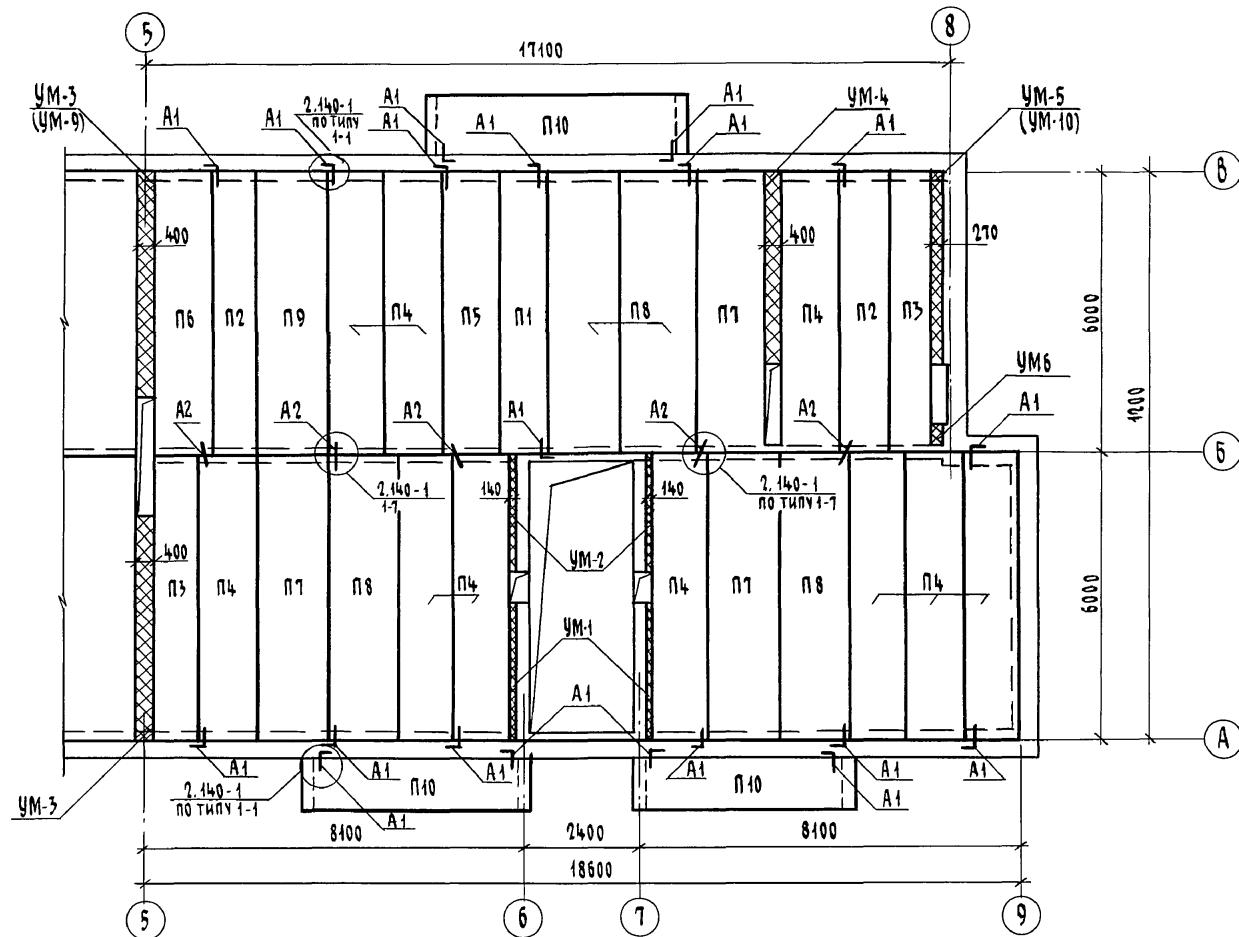


Инв. № подл. Подпись и дата Взам. инв. №
2-919-53

Привязан

И. контр. Бричозовский
Нач. маст. Радыгин
Зам. И.М. Земляк
ГАП
Гл.спец к Ивановский
Исполнил Зверитина
Проверил Наданов

| | | | | | | |
|--|--|--|--|--|--|--------------------|
| | | | | | 144 - 12 - 227. 90 | A3 |
| | | | | | 2-ЭТАЖНЫЙ 2-СЕКЦИОННЫЙ 12-КВАРТИРНЫЙ ЖИЛОЙ ДОМ С 1-2-3 КОМНАТНЫМИ КВАРТИРАМИ | стадия лист листов |
| | | | | | | р 51 |

СХЕМА РАСПОЛОЖЕНИЯ ЭЛЕМЕНТОВ
ПЕРЕКРЫТИЯ НА ОТМ.-0340, 2,500

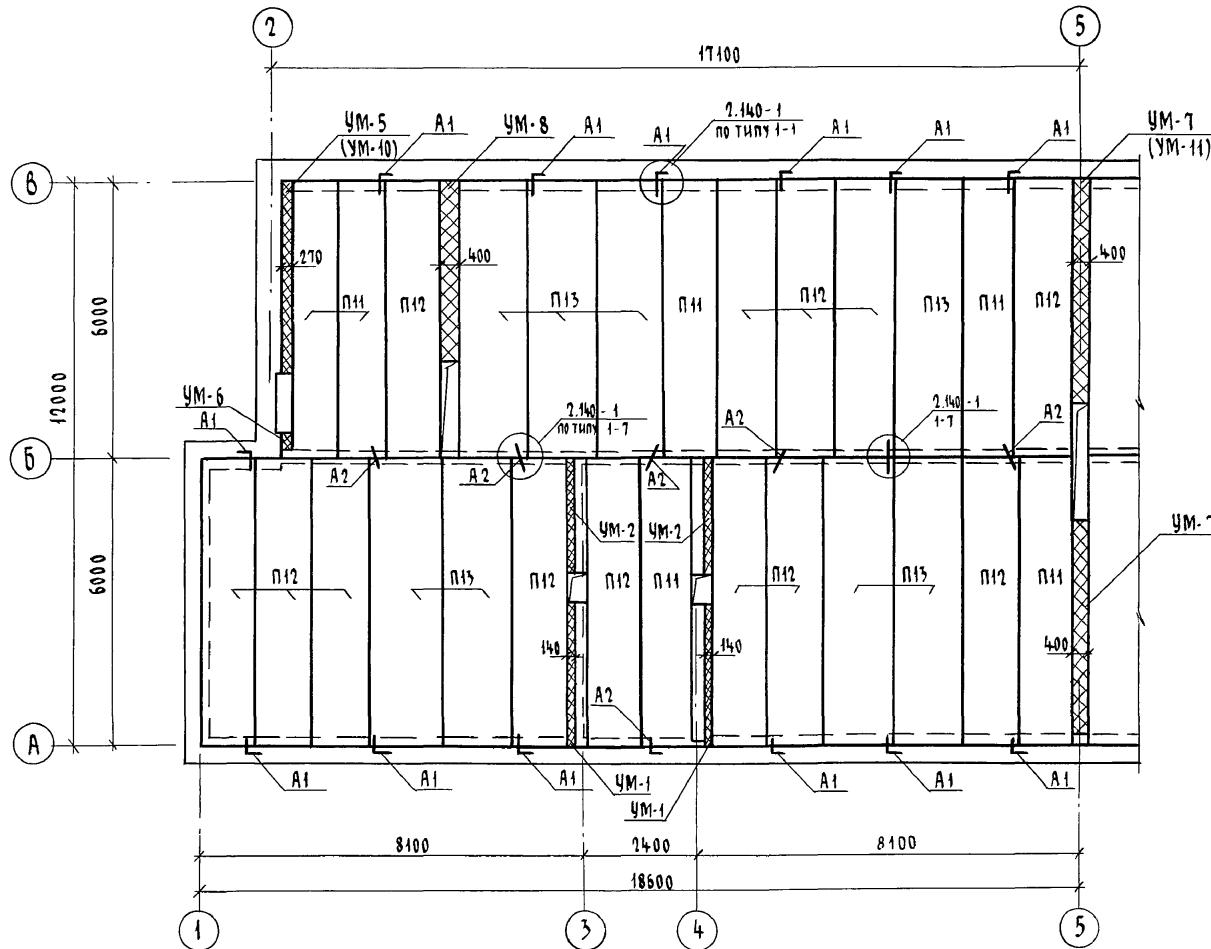

Монолитные участки УМ-1, УМ-2, УМ-5...УМ8, УМ-10,
УМ-11 см. лист 55.


ПРИВЯЗА

114 - 12 - 227.90

AC

| | | | | | |
|------------|-------------|--------------|---|-------------------|------------------|
| | | | | 114 - 12 - 227.90 | АС |
| И.КОНТР. | ИВАНОВСКАЯ | <i>Черт.</i> | | | |
| НАЧ.МАСТ. | РАДЫГИН | <i>Черт.</i> | | | |
| ЗАМ. Н.М. | ЗЕМЛЯК | <i>Черт.</i> | | | |
| ГАП | БОНОЗОВСКИЙ | <i>Черт.</i> | | | |
| ГЛ.СПЕЦ.К. | ИВАНОВСКАЯ | <i>Черт.</i> | 2-ЭТАНДНЫЙ 2-СЕКЦИОННЫЙ 12-КВАРТИРНЫЙ ЖИЛОЙ ДОМ С 1-2-3 КОМНАТНЫМИ КВАРТИРАМИ | СТАДИЯ | ЛИСТ |
| ИСПОЛНИЛ. | ТВЕРИТИНА | <i>Черт.</i> | | R | Листов |
| ПРОВЕРЕН | ИВАНОВ | <i>Черт.</i> | СХЕМА РАСПОЛОЖЕНИЯ ЭЛЕМЕН- ТОВ ПЕРЕКРЫТИЯ НА ОТМ. 5.300 | 52 | ЦНИИЭП |
| | | | | | ГРАНДАНСЕЛЬСТРОЙ |

ANSOM I

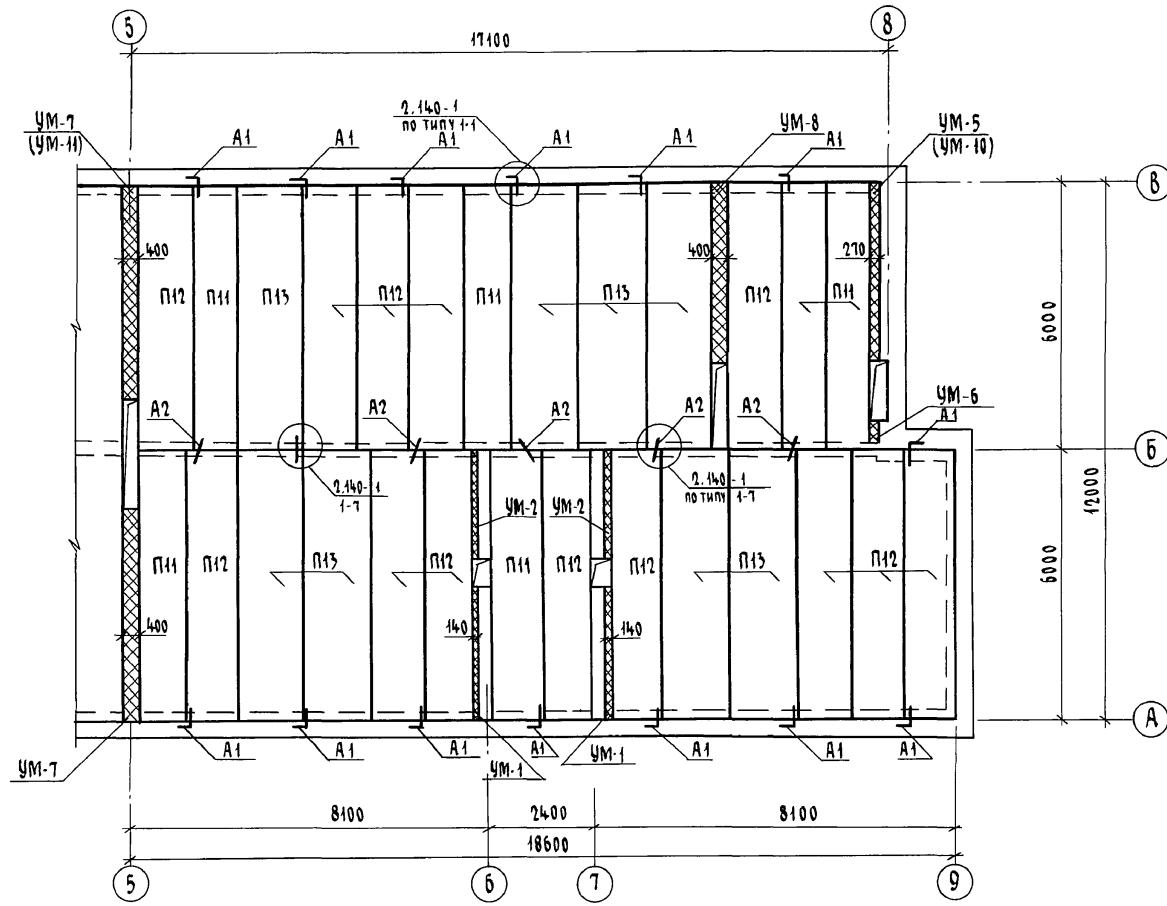

114 - 12 - 227.90

AC

| | | | | | |
|-----------|------------|-------------|------------------------------|------------------|--------|
| | | | | МЧ - 12 - 227.90 | АС |
| | | | | | |
| | | | | | |
| | | | | | |
| Н.КОНТО. | ИВАНОВСКАЯ | <i>Люд.</i> | | | |
| Нац.мат. | РДЫГИМ | <i>Люд.</i> | 2-ЭТАЖНЫЙ 2-СЕКЦИОННЫЙ | Стадия | Лист |
| Зам.н.м. | ЗЕМЛЯК | <i>Люд.</i> | 12-КВАРТИРНЫЙ НИЗОЙ ДОМ С | | листов |
| ГАП | БРОНОВСКИЙ | <i>Люд.</i> | 1-2-3 КОМНАТНЫМИ КВАРТИРАМИ | R | 53 |
| Гл.спец. | ИВАНОВСКАЯ | <i>Люд.</i> | СХЕМА РАСПОЛОЖЕНИЯ ЭЛЕМЕН- | ЦНИИЭП | |
| Исполнит. | ТВЕРИТИНА | <i>Люд.</i> | ТОВ ПЕРЕКРЫТИЯ НА ОТМ. 5,300 | ГРАНДАНСЕЛЬСТРОЙ | |
| Инв.№ | ПРОВЕРИЛ | ИВАНОВ | <i>Люд.</i> | | |

СПЕЦИФИКАЦИЯ К СХЕМАМ РАСПОЛОЖЕНИЯ ЭЛЕМЕНТОВ ПЕРЕКРЫТИЯ НА ОТМ. -0,340, 2,500, 5,300

| Марка поз. | Обозначение | Наименование | Кол-во на отм. | | | Масса ед. кг. | Приме- чание | |
|-------------------------|---------------------|----------------------------|----------------|-------|-------|------------------|-----------------|---------|
| | | | -0,340 | 2,500 | 5,300 | | | |
| ЭЛЕМЕНТЫ ЖИЛЕЗОБЕТОННЫЕ | | | | | | | | |
| П1 | СЕРИЯ 1. 141-1 8.63 | ПК 60. 10 - 4 Ат √г | 2 | 2 | - | 4 | 1725 | |
| П2 | СЕРИЯ 1. 141-1 8.63 | ПК 60. 10 - 6 Ат √г | 4 | 4 | - | 8 | 1725 | |
| П3 | СЕРИЯ 1. 141-1 8.63 | ПК 60. 10 - 8 Ат √г | 4 | 4 | - | 8 | 1725 | |
| П4 | СЕРИЯ 1. 141-1 8.63 | ПК 60. 12 - 4 Ат √т | 20 | 20 | - | 40 | 2400 | |
| П5 | СЕРИЯ 1. 141-1 8.63 | ПК 60. 12 - 6 Ат √т | 2 | 2 | - | 4 | 2400 | |
| П6 | СЕРИЯ 1. 141-1 8.63 | ПК 60. 12 - 8 Ат √т | 2 | 2 | - | 4 | 2400 | |
| П7 | СЕРИЯ 1. 141-1 8.63 | ПК 60. 15 - 4 Ат √т | 6 | 6 | - | 12 | 2800 | |
| П8 | СЕРИЯ 1. 141-1 8.63 | ПК 60. 15 - 6 Ат √т | 8 | 8 | - | 16 | 2800 | |
| П9 | СЕРИЯ 1. 141-1 8.63 | ПК 60. 15 - 8 Ат √т | 2 | 2 | - | 4 | 2800 | |
| П10 | СЕРИЯ 1. 141-1 8.63 | ПК 60. 12 - 8 Ат √т | 6 | 6 | - | 12 | 1700 | |
| П11 | СЕРИЯ 1. 141-1 8.63 | ПК 60. 10 - 3 Ат √т | - | - | 12 | 12 | 1725 | |
| П12 | СЕРИЯ 1. 141-1 8.63 | ПК 60. 12 - 3 Ат √т | - | - | 26 | 26 | 2400 | |
| П13 | СЕРИЯ 1. 141-1 8.63 | ПК 60. 15 - 3 Ат √т | - | - | 16 | 16 | 2800 | |
| УМ-1 | Лист 55 | МОНОЛИТНЫЙ ЧАСТОК УМ-1 | 4 | 4 | 2 | 10 | | |
| УМ-2 | Лист 55 | УМ-2 | 4 | 4 | 2 | 10 | | |
| УМ-3 | Лист 55 | УМ-3 | 2 | 2 | - | 4 | | |
| УМ-4 | Лист 55 | УМ-4 | 2 | 2 | - | 4 | | |
| УМ-5 | Лист 55 | УМ-5 | 2 | 2 | 2 | 6 | | |
| УМ-6 | Лист 55 | УМ-6 | 2 | 2 | 2 | 6 | | |
| УМ-7 | Лист 55 | УМ-7 | - | - | 2 | 2 | | |
| УМ-8 | Лист 55 | УМ-8 | - | - | 2 | 2 | | |
| УМ-9 | Лист 55 | УМ-9 | 1 | 1 | - | 2 | | |
| УМ-10 | Лист 55 | УМ-10 | 2 | 2 | 2 | 6 | | |
| УМ-11 | Лист 55 | УМ-11 | - | - | 1 | 1 | | |
| ЭЛЕМЕНТЫ МЕТАЛЛИЧЕСКИЕ | | | | | | | | |
| A 1 | Лист 54 | A-I-10 ГОСТ 5781-89* £-805 | 40 | 40 | 28 | 108 | 0,50 | 54,0 кг |
| A 2 | Лист 54 | A-I-10 ГОСТ 5781-89* £-650 | 20 | 20 | 24 | 64 | 0,39 | 25,0 кг |

114 - 12 - 227.90

АС

Н.КОНТР. Ивановская
НАЧ.МАСТ Радыгин
ЗАМ.Н.М. Земляк
ГАП Брюзговский
ГАСПЕЦ Ивановская
ИСПОЛНИЛ Тверитина
Инв.№ Проверил Иванов

2-ЭТАЖНЫЙ 2-СЕКЦИОННЫЙ
12-КВАРТИРНЫЙ НИЖНИЙ ДОМ С
1-2-3 КОМНАТНЫМИ КВАРТИРАМИ

СТАДИЯ лист листов
р 54

СПЕЦИФИКАЦИЯ К СХЕМАМ РАСПО-
ЛОЖЕНИЯ ЭЛЕМЕНТОВ ПЕРЕКРЫТИЯ
НА ОТМ. -0,340, 2,500, 5,300


ЦНИИЭП
ГРАНДАНСЕЛЬСТРОЙ

ПРИВЯЗАН

ИНВ.№ ПОДЛ. ПОЛНОСТЬЮ И ДАТА ВЗЯТИЯ ИНВ.№
2-3919-56

Инв. № пол. подиума и дата взятия инв. №
2-399-57

Альбом I

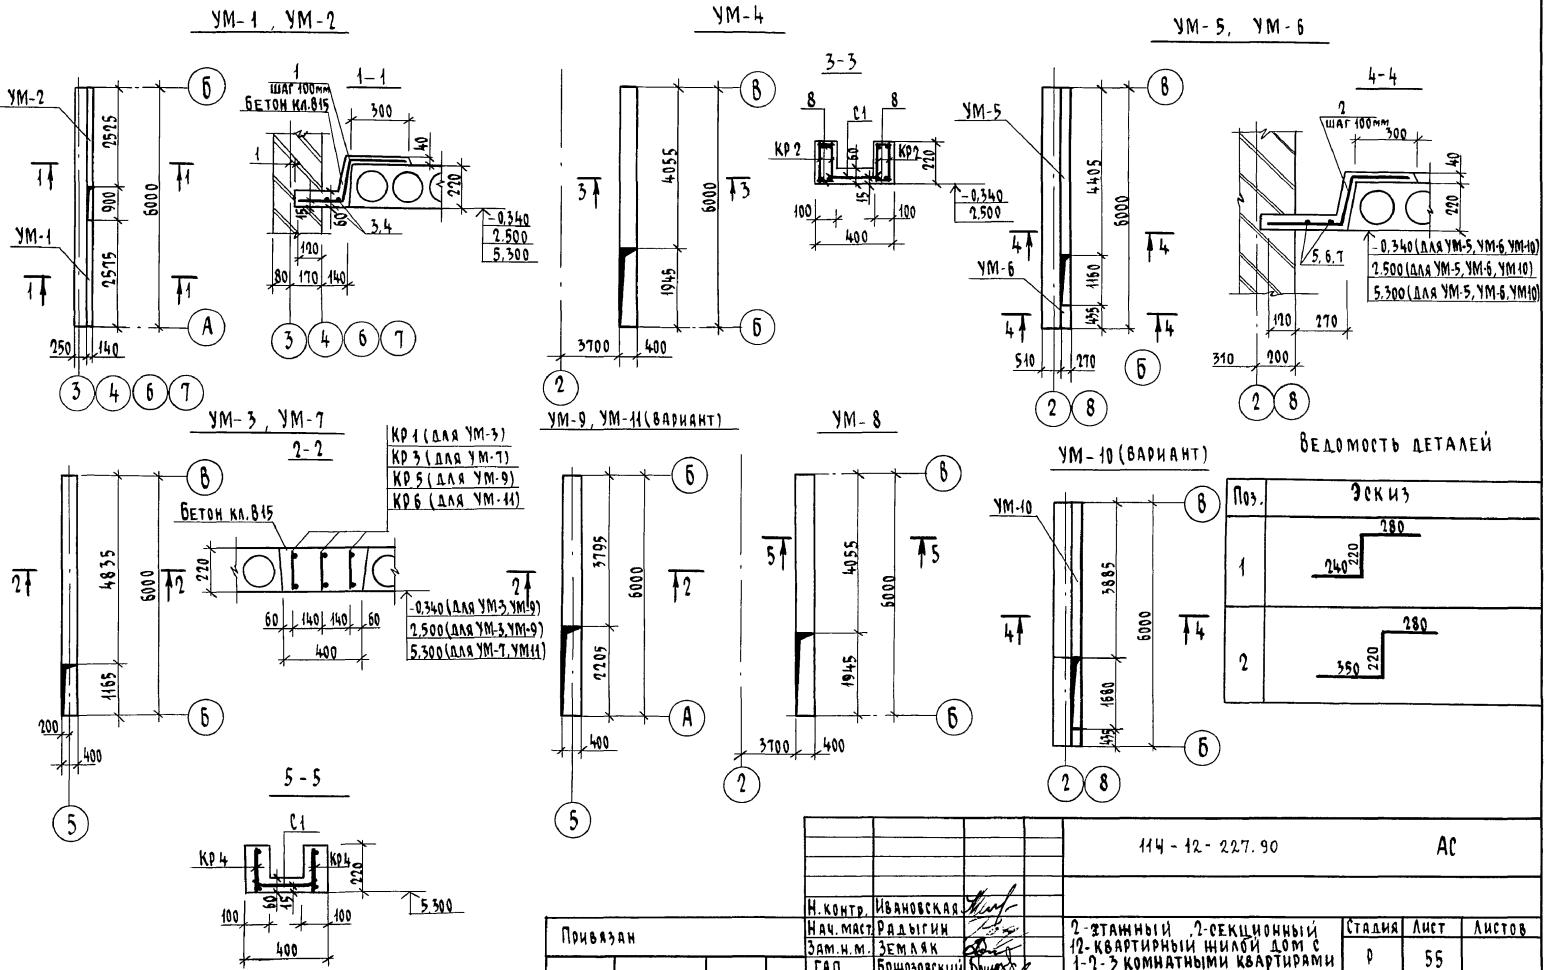

114 - 12 - 227.90

АС

| Стадия | Лист | Листов |
|---------------------------------------|------|-------------------------|
| Р | 55 | |
| МОНОЛИТИЧЕСКИЕ УЧАСТКИ УМ-1 ... УМ-11 | | ЦНИИЭП ГРАНДАНСЕЛЬСТРОЙ |


Инв. № 1601 ПРИЛОЖЕНИЕ И ДАТА ВЗАМЕНЫ №

АЛЬБОМ I

| Формат | Зона | Поз. | Обозначение | Наименование | Кол. | Примечан. |
|--------|---------|------|-------------|-----------------------------------|------|----------------------|
| | | | | <u>Монолитный участок УМ-1</u> | | |
| 1 | | | | <u>8АIII ГОСТ 5181-82*, 0=740</u> | 25 | 7,3 кг |
| 3 | | | | <u>6АI ГОСТ 5181-82*, 0=2555</u> | 2 | 1,13 кг |
| | | | | <u>МАТЕРИАЛ: БЕТОН КЛ. 815</u> | 0,12 | <u>м³</u> |
| | | | | <u>Монолитный участок УМ-2</u> | | |
| 1 | | | | <u>8АIII ГОСТ 5181-82*, 0=740</u> | 25 | 7,3 кг |
| 4 | | | | <u>6АI ГОСТ 5181-82*, 0=2500</u> | 2 | 1,11 кг |
| | | | | <u>МАТЕРИАЛ: БЕТОН КЛ. 815</u> | 0,08 | <u>м³</u> |
| | | | | <u>Монолитный участок УМ-3</u> | | |
| KP-1 | лист 76 | | | <u>Каркас плоский KP-1</u> | 3 | 28,4 кг |
| | | | | <u>МАТЕРИАЛ: БЕТОН КЛ. 815</u> | 0,43 | <u>м³</u> |
| | | | | <u>Монолитный участок УМ-4</u> | | |
| KP-2 | лист 76 | | | <u>Каркас плоский KP-2</u> | 4 | 18,4 кг |
| 8 | | | | <u>6АI ГОСТ 5181-82*, 0=80</u> | 32 | 0,57 кг |
| C1 | лист 76 | | | <u>Сетка С1</u> | 1 | 1,59 кг |
| | | | | <u>МАТЕРИАЛ: БЕТОН КЛ. 815</u> | 0,23 | <u>м³</u> |
| | | | | <u>Монолитный участок УМ-5</u> | | |
| 2 | | | | <u>8АIII ГОСТ 5181-82*, 0=850</u> | 43 | 14,4 кг |
| 5 | | | | <u>6АI ГОСТ 5181-82*, 0=4380</u> | 2 | 1,94 кг |
| | | | | <u>МАТЕРИАЛ: БЕТОН КЛ. 815</u> | 0,15 | <u>м³</u> |
| | | | | <u>Монолитный участок УМ-6</u> | | |
| 2 | | | | <u>8АIII ГОСТ 5181-82*, 0=850</u> | 4 | 1,34 кг |
| 6 | | | | <u>6АI ГОСТ 5181-82*, 0=410</u> | 2 | 0,18 кг |

Привязан

| | | | | | |
|-----------|--------------|----------|---------------------------------|------------------|--------|
| Н.контр. | Ивановская | Гаев | | | |
| нач.матр. | Радыгин | Мак | 2-этажный 2-секционный | | |
| зам.н.м. | Земляк | Борис | 12-квартирный нижний дом | | |
| ГАП | Бондаревский | Павел | с 1-2-3 комнатными квартирами | Стадия | Лист |
| Гл.спец | Ивановская | Сергей | Спецификация элементов | р | Листов |
| Исполн. | Тверитина | Геннадий | монолитных участков перекрытий. | | |
| Проверил | Иванов | Михаил | | ЦНИИЭП | |
| Инв.№ | | | | ГРАНДАНСЕЛЬСТРОЙ | |

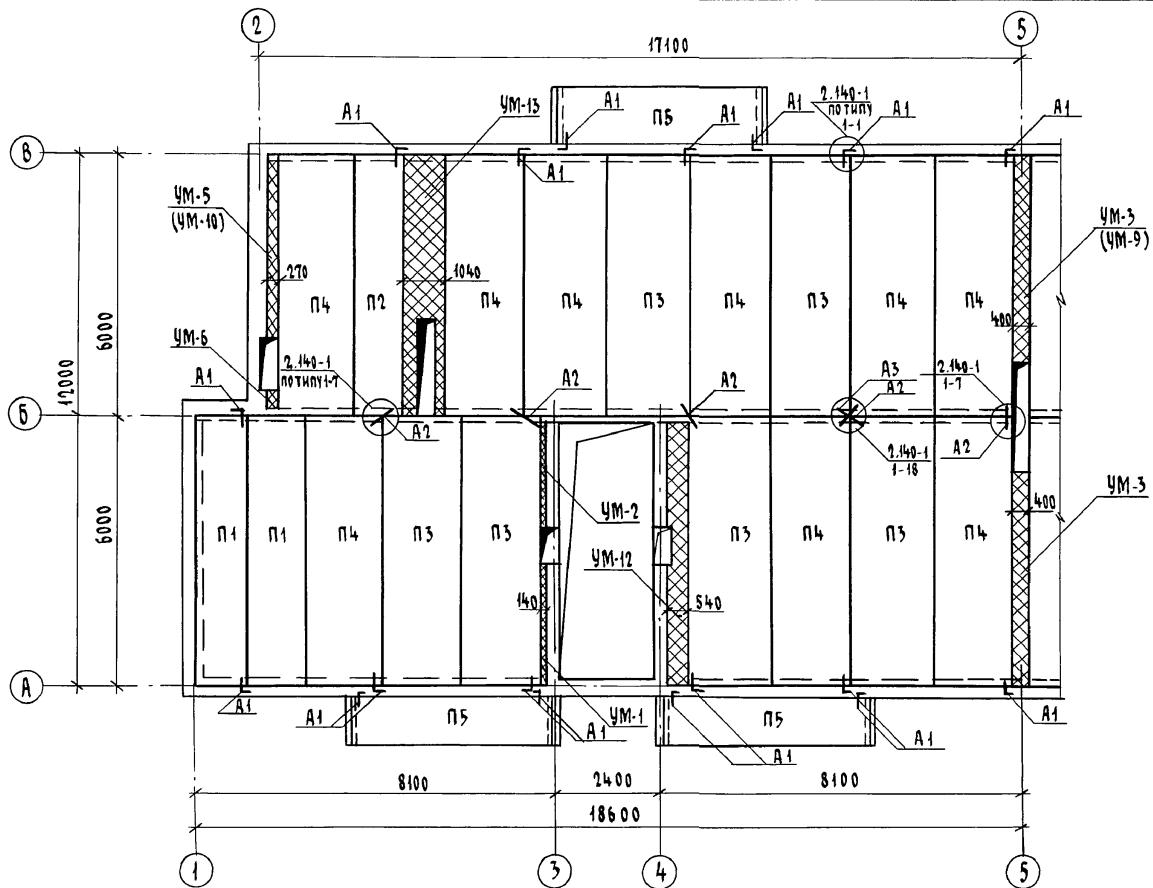


1. Монолитные участки УМ1...УМ-3, УМ-5,
УМ-6, УМ-9 см. лист 55.
2. Монолитные участки УМ12, УМ-13
см. лист 62.

| | | | | | |
|-------------|--------------|---------------------|--|------------------|----|
| | | | | МЧ - 12 - 227.90 | АС |
| Н.КОНТР. | ИВАНОВСКАЯ | <i>Иван</i> | | | |
| НАЧ.МАСТ. | ДАДЫГИН | <i>Дадыгин</i> | | | |
| ЗАМ. Н.М. | ЗЕМЛЯК | <i>Земляк</i> | | | |
| ГАП | БРИЦОЗОВСКИЙ | <i>Брицозовский</i> | | | |
| ГА.СПЕЦ | ИВАНОВСКАЯ | <i>Иван</i> | | | |
| Исполнитель | БЕРЕТИНА | <i>Беретина</i> | | | |
| Проверка | И.С.ДОЛГАЯ | <i>И.С.Долгая</i> | | | |
| | | | | | |

КОПИРОВАЛ ОУН 24468-01 59 ФОРМАТ А3


Альбом I

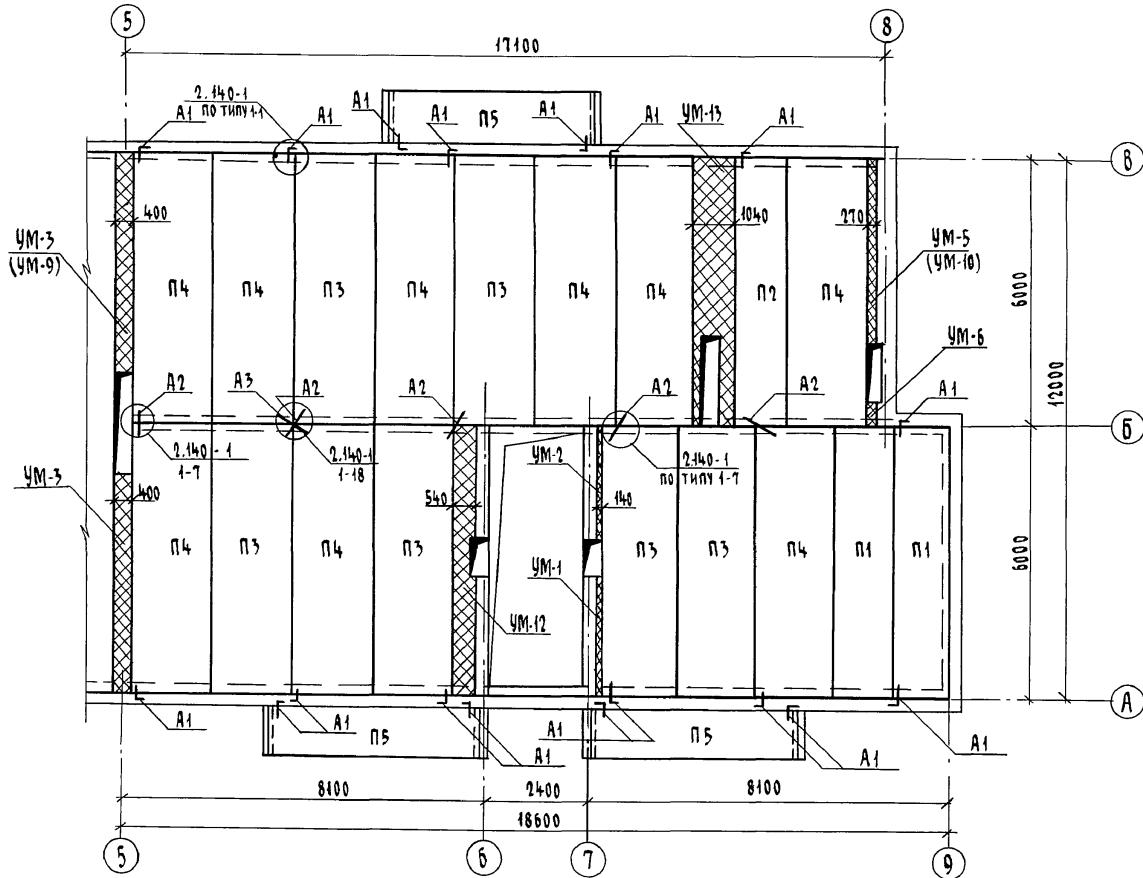

| | | | | | |
|------------|--------------|-----------------|--------------------------------|-------------------|--------|
| | | | | 114 - 12 ~ 227.90 | Ас |
| Н.КОНТР. | ИВАНОВСКАЯ | <i>Григорий</i> | | | |
| НАЧ.МАИТ | РАДЫГИН | | 2-ЭТАЖНЫЙ 2-СЕКЦИОННЫЙ | СТАДИЯ | ЛИСТ |
| ЗАМ. Н.М. | ЗЕМЛЯК | | 12-КВАРТИРНЫЙ НИЖНИЙ ДОМ С | | ЛИСТОВ |
| ГАП | БРИЛОЗОВСКИЙ | <i>Борис</i> | 1-2-3 КОМНАТНЫМИ КВАРТИРАМИ | Р | 58 |
| Г.А.СПЕЦКИ | ИВАНОВСКАЯ | <i>Григорий</i> | СХЕМА РАСПОЛОЖЕНИЯ ЭЛЕМЕН- | ЦНИИЭП | |
| ИСПОЛН. | ТВЕРИТИНА | <i>Григорий</i> | ТОВ ПЕРЕКРЫТИЯ НА ОТМ. -0,340, | | |
| ПРОВЕРИЛ | Н.ДАНОВ | <i>Григорий</i> | 2,500 В ОСЯХ 5-9 (ВАРИАНТ) | ГРАНД АМСЕЛЬСТРОЙ | |

КОПИРОВАЛ СУР 24468-01 60 ФОРМАТ А3


АЛЬБОМ Т

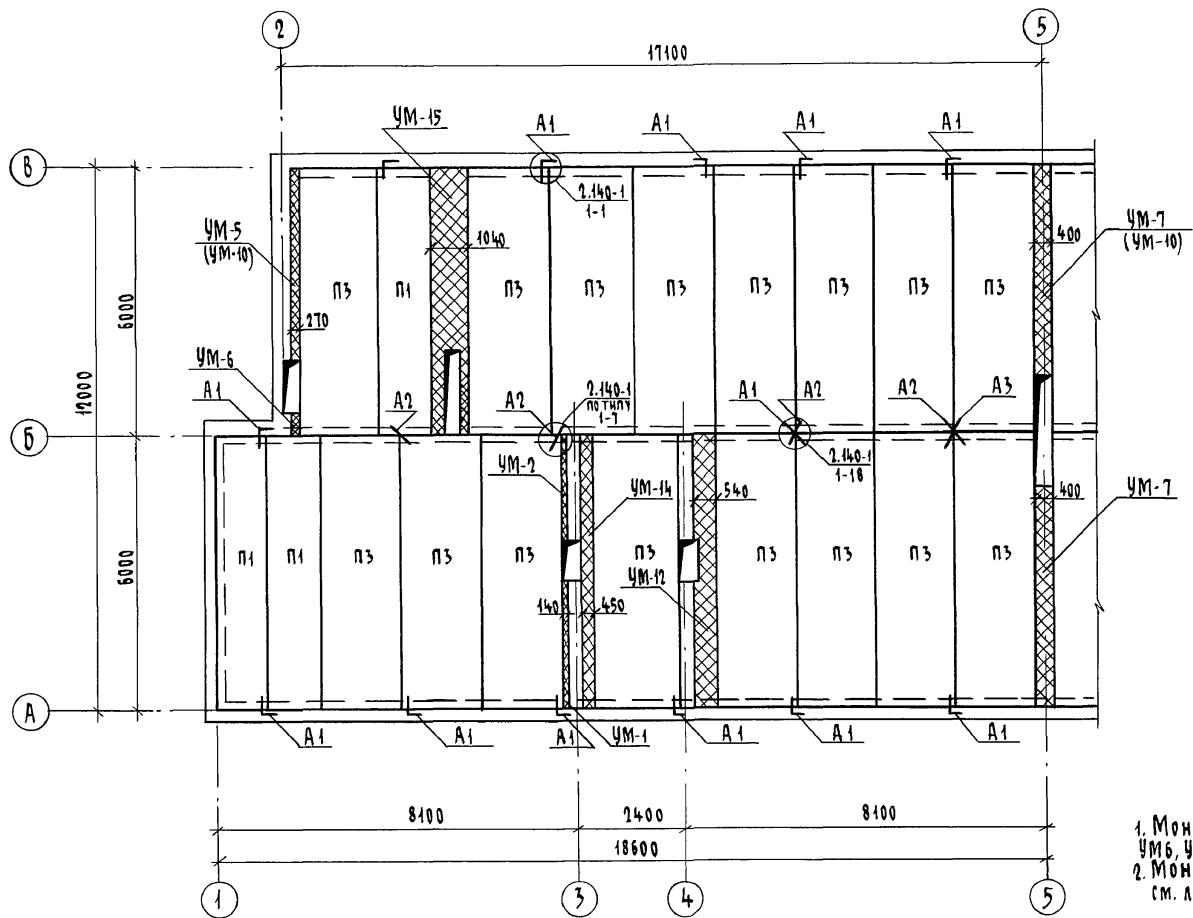

1. Монолитные участки УМ-1..УМ3, УМ5,
УМ6, УМ-7, УМ-10 см. лист 55.
2. Монолитные участки УМ14, УМ-15
см. лист 62.

| | | | | | |
|-------------|---------------|--------------------|---|------------------|--------|
| | | | | 114 - 12- 227.90 | АС |
| Н.КОНТР. | ИЗАНОВСКАЯ | <i>Изм</i> | | | |
| НАЧ.МАСТ | РАДЫГИН | <i>Принят</i> | 2-ЭТАЖНЫЙ 2 - СЕКЦИОННЫЙ | СТАДИЯ | ЛИСТ |
| ЗАМ. Н.М | ЗЕМЛЯК | <i>Б.С.П.</i> | 12-КВАРТИРНЫЙ ЖИЛОЙ ДОМ С | | ЛИСТОВ |
| ГАП | БРОНОЗВОЙСКИЙ | <i>Бронзовский</i> | 1-2-3 КОМНАТНЫМИ КВАРТИРАМИ | R | 59 |
| Г.А.СПЕЦ.К. | ИВАНОВСКАЯ | <i>Изм</i> | СХЕМА РАСПОЛОЖЕНИЯ ЭЛЕМЕТОВ ПЕРЕКРЫТИЯ НА ОТМ. 5.300 В ОСЯХ 1-5 (ВАРИАНТ) | ЦНИИЭЛ | |
| ИСПОЛНИЛ | ТВЕРИТИНА | <i>Тверитина</i> | | ГРАНДАНСЕЛЬСТРОЙ | |
| ПРОВЕРИЛ | Н.ДЛЯНОВ | <i>Длянов</i> | | | |

КОПИРОВАЛ ГУР 24468-01 61 ФОРМАТ А3

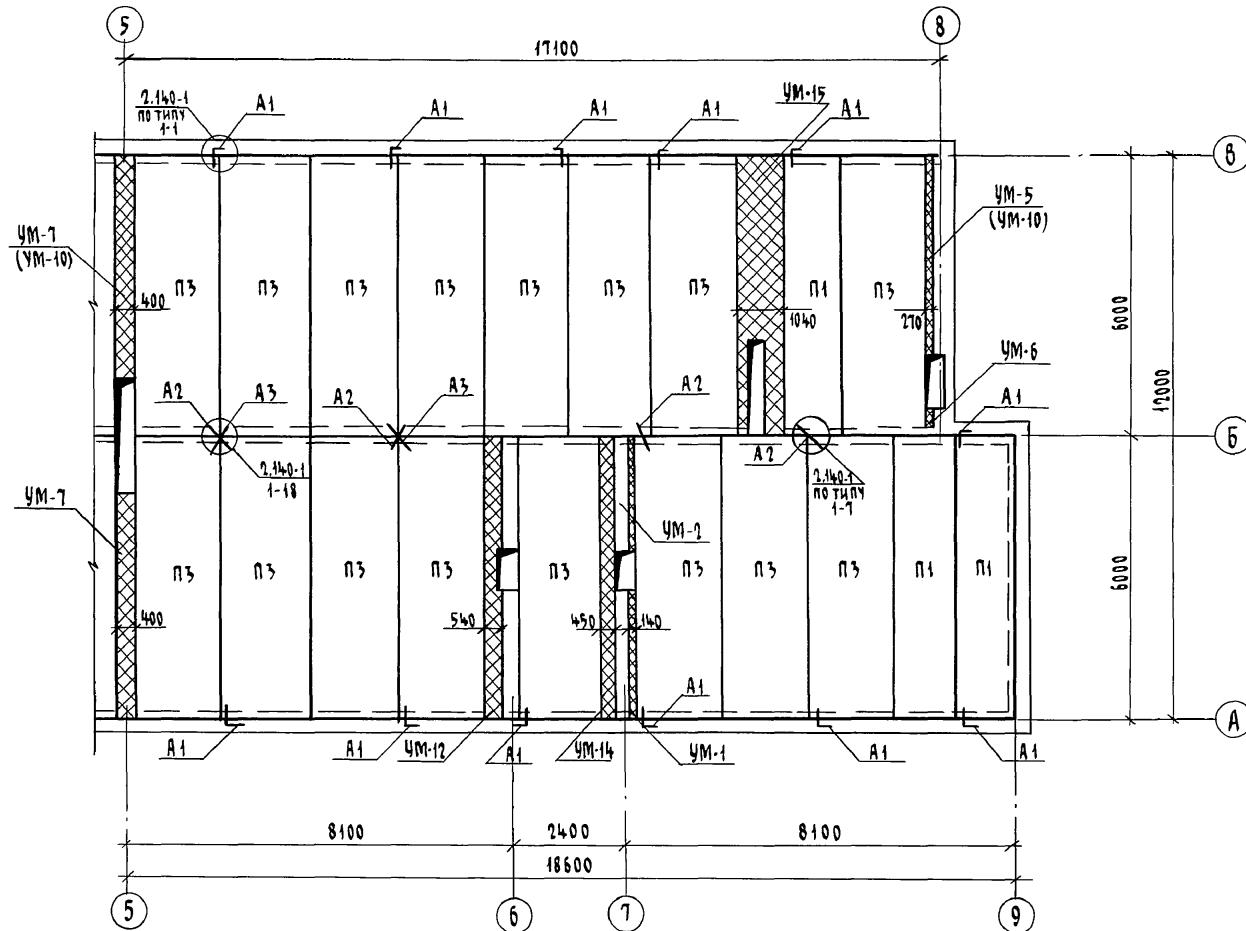

ИКБ № 1001
2-ЭТАЖНЫЙ ДОМ С
ПОДЛЕНЬЮ И ДВУЯА
ВЕЗДИЧКАМи
2-3519-62

ПРИВЯЗКА

| | | | | |
|-----------|------------|-------------------|--------------------|------|
| И.КОНТР. | ИВАНОВСКАЯ | <i>Ивановская</i> | 114 - 12 - 227. 90 | - А3 |
| НАЧ.МАСТ. | РАДЫГИН | <i>Радыгин</i> | | |
| ЗАМ.И.М. | ЗЕМЛЯК | <i>Земляк</i> | | |
| ГАП | БРЮЗОВСКИЙ | <i>Брюзовский</i> | | |
| ГЛ.СПЕЦ | ИВАНОВСКАЯ | <i>Ивановская</i> | | |
| ИСПОЛНИЛ | ТВЕРДИНА | <i>Твердина</i> | | |
| ИНВ.№ | ПРОВЕРИЛ | <i>Ильинов</i> | | |

2-ЭТАЖНЫЙ 2-СЕКЦИОННЫЙ
12-КВАРТИРНЫЙ ЖИЛОЙ ДОМ С
1-2-3 КОМНАТНЫМИ КВАРТИРДМИ

СХЕМА РАСПОЛОЖЕНИЯ ЭЛЕМЕНТОВ
ПЕРЕКРЫТИЯ НА ОТМ. 5.300 В
ОСЯХ 5-9 (ВАРИАНТ)

Страница лист
р 60 листов

ЦНИИЭП
ГРАНДАНСЕЛЬСТРОЙ


Альбом I

| | | |
|-----------------|-----------------|-------------|
| ИНВ. № ПОДЧИСЛ. | ПОДЧИСЛ. И ДАТА | ВЗЯЛ ИНВ. № |
| 2-3919 - 63 | | |

СПЕЦИФИКАЦИЯ К СХЕМАМ РАСПОЛОЖЕНИЯ ЭЛЕМЕНТОВ ПЕРЕКРЫТИЙ НА ОТМ.-0,340; 2,500; 5,300 (ВАРИАНТ)

| Марка поз. | Обозначение | Наименование | Кол-во на отм. | | | | Примеч. |
|--------------------------------|----------------------|----------------------------|----------------|-------|-------|-------|---------|
| | | | -0,340 | 2,500 | 5,300 | Всего | |
| ЭЛЕМЕНТЫ НИЛЕЗОБЕТОННЫЕ | | | | | | | |
| П1 | СЕРИЯ 1.142.1-39 8.1 | ПНО - 60. 12 - 4 III 8 | 4 | 4 | 6 | 14 | 1580 |
| П2 | СЕРИЯ 1.142.1-39 8.1 | ПНО - 60. 12 - 6 III 8 | 2 | 2 | - | 4 | 1580 |
| П3 | СЕРИЯ 1.142.1-39 8.1 | ПНО - 60. 18 - 4 III 8 | 12 | 12 | 32 | 56 | 2400 |
| П4 | СЕРИЯ 1.142.1-39 8.1 | ПНО - 60. 18 - 6 III 8 | 18 | 18 | - | 36 | 2400 |
| П5 | СЕРИЯ 1.142.1-39 8.1 | ПНО - 48. 12 - 6 III 8 | 6 | 6 | - | 12 | 1920 |
| ЭЛЕМЕНТЫ МЕТАЛЛИЧЕСКИЕ | | | | | | | |
| A-1 | Лист 54 | A-I-10 ГОСТ 5781-82, £-805 | 36 | 36 | 24 | 96 | 0,50 |
| A-2 | Лист 54 | A-I-10 ГОСТ 5781-82, £-630 | 20 | 20 | 16 | 56 | 0,39 |
| A-3 | Лист 62 | A-I-10 ГОСТ 5781-82, £-830 | 2 | 2 | 4 | 8 | 0,51 |







ВЕДОМОСТЬ ДЕТАЛЕЙ
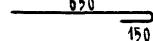
| Марка | Эскиз |
|-------|---|
| А3 |  |

114 - 12 - 227. 90

- А8

Приложение
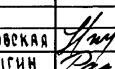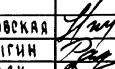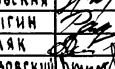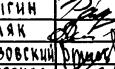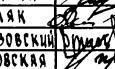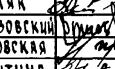
| | | |
|-----------|--------------|---|
| И.КОНТР. | Ивановская |  |
| НАЧ.МАСТ. | Радыгин |  |
| ЗАМ.И.М. | Земляк |  |
| ГАП | Брижозовский |  |
| Г.СПЕЦ.К. | Ивановская |  |
| ИСПОЛНИЛ. | Тверитина |  |
| ПРОВЕРИЛ. | Иланов |  |


2-ЭТАЖНЫЙ 2-СЕКЦИОННЫЙ
12-КВАРТИРНЫЙ ЖИЛОЙ ДОМ С
4-2-3 КОМНАТНЫМИ КВАРТИРАМИ

СПЕЦИФИКАЦИЯ К СХЕМАМ РАСПОЛО-
ЖЕНИЯ ЭЛЕМЕНТОВ ПЕРЕКРЫТИЙ
НА ОТМ.-0,340; 2,500; 5,300(ВАРИАНТ)

ЦНИИЭП
ГРАНДАНСЕЛЬСТРОЙ

СПЕЦИФИКАЦИЯ ЭЛЕМЕНТОВ МОНОЛИТНЫХ УЧАСТКОВ УМ12 ... УМ15

| Зона | Обозначение | Наименование | Кол. | Примеч. |
|------|-------------|--------------------------------|------|----------------|
| | | МОНОЛИТНЫЙ УЧАСТОК УМ12 | | |
| КР7 | Лист 77 | КАРКАС ПЛОСКИЙ КР7 | 2 | 1,66 кг |
| КР8 | Лист 77 | КАРКАС ПЛОСКИЙ КР8 | 2 | 19,44 кг |
| С2 | Лист 77 | СЕТКА С2 | 1 | 0,35 кг |
| С3 | Лист 77 | СЕТКА С3 | 1 | 3,47 кг |
| 1 | | БА ГОСТ 5781-82*, <=130 | 47 | 1,36 кг |
| | | МАТЕРИАЛ: БЕТОН КЛ. В15 | 0,32 | м ³ |
| | | МОНОЛИТНЫЙ УЧАСТОК УМ13 | | |
| КР9 | Лист 77 | КАРКАС ПЛОСКИЙ КР9 | 4 | 77,2 кг |
| С5 | Лист 77 | СЕТКА С5 | 1 | 13,1 кг |
| 2 | | БА ГОСТ 5781-82*, <=180 | 47 | 1,88 кг |
| 4 | | ЮД ГОСТ 5781-82*, <=620 | 2 | 0,76 кг |
| | | МАТЕРИАЛ: | | |
| | | БЕТОН КЛ. В15 | 0,76 | м ³ |
| | | МОНОЛИТНЫЙ УЧАСТОК УМ14 | | |
| КР10 | Лист 77 | КАРКАС ПЛОСКИЙ КР10 | 4 | 32,4 кг |
| С4 | Лист 77 | СЕТКА С4 | 1 | 3,15 кг |
| 3 | | БА ГОСТ 5781-82*, <=80 | 47 | 0,83 кг |
| | | МАТЕРИАЛ: БЕТОН КЛ. В15 | 0,35 | м ³ |
| | | МОНОЛИТНЫЙ УЧАСТОК УМ15 | | |
| КР10 | Лист 77 | КАРКАС ПЛОСКИЙ КР10 | 4 | 32,4 кг |
| С6 | Лист 77 | СЕТКА С6 | 1 | 4,43 кг |
| 2 | | БА ГОСТ 5781-82*, <=180 | 40 | 1,59 кг |
| 4 | | ЮД ГОСТ 5781-82*, <=620 | 2 | 0,76 кг |
| | | МАТЕРИАЛ: БЕТОН КЛ. В15 | 0,76 | м ³ |

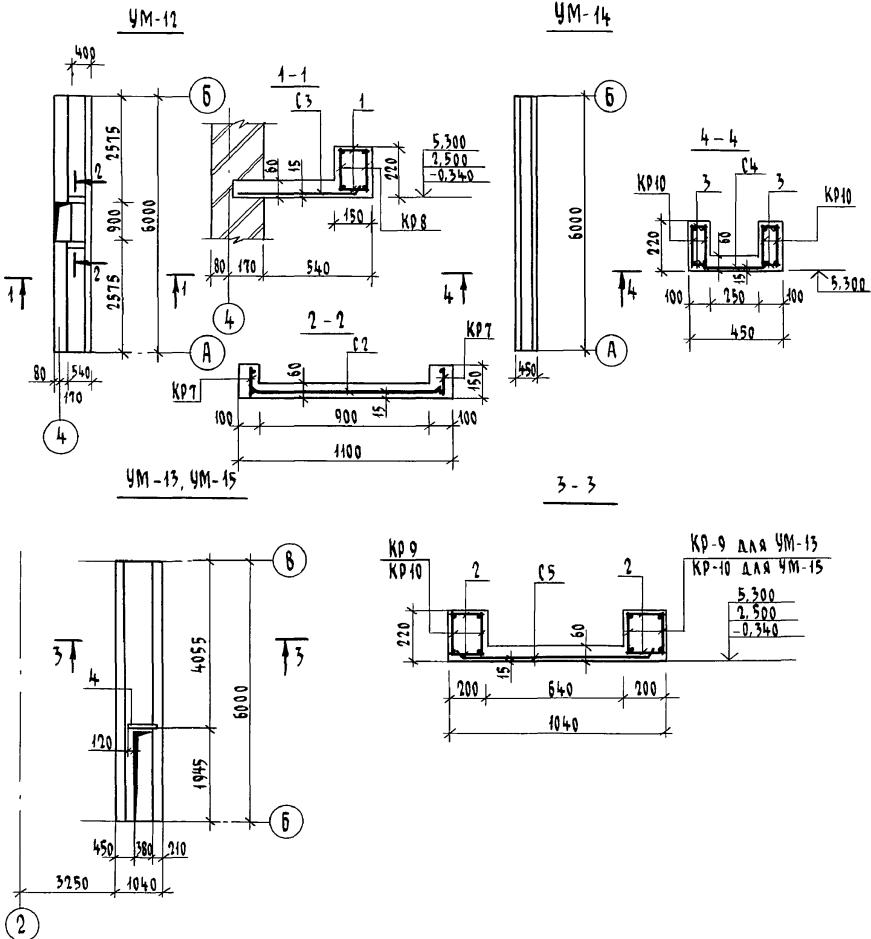

СЕТКИ С5, С6 ВЫРЕЗАТЬ ПО
МЕСТУ

ПРИВАЗКА


Инв. №: 2-3919-64
Исполн. Тверитина
Проверил Иданов

114 - 12 - 227.90

АС


| И.КОНТР. | Ивановская | 2-этажный 2-секционный 12-квартирный жилой дом с 1-2-комнатными квартирами | Стадия | Лист | Листов |
|-----------|-------------|--|--------|------|--------|
| НАЧ.МАСТ. | Радыгин | | | | |
| ЗАМ.И.М. | Земляк | | | | |
| ГАП | Бринзовский | | | | |
| ГЛСПЕЦК. | Ивановская | | | | |
| ИСПОЛН. | Тверитина | | | | |
| ПРОВЕРИЛ | Иданов | | | | |
| | | МОНОЛИТНЫЕ УЧАСТКИ УМ12...УМ15 | | | |
| | | ЦНИИЭП ГРАНДАНСЕЛЬСТРОЙ | | | |

Аλ60М Т

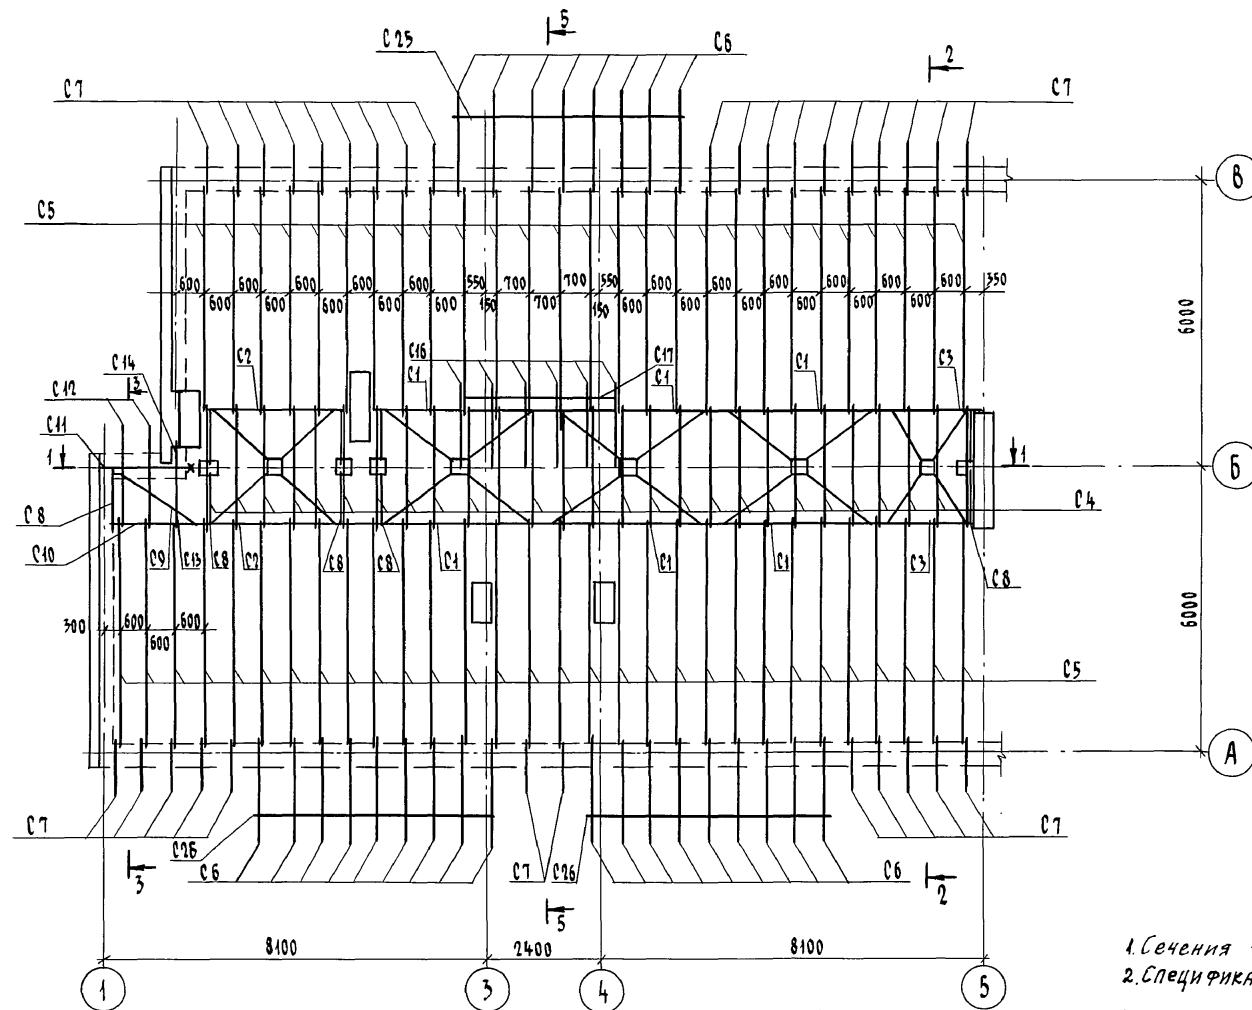

1. Сечения 1-1...3-3 см. лист 65, 5-5 лист 66
2. Спецификация см. лист 69.

Альбом I

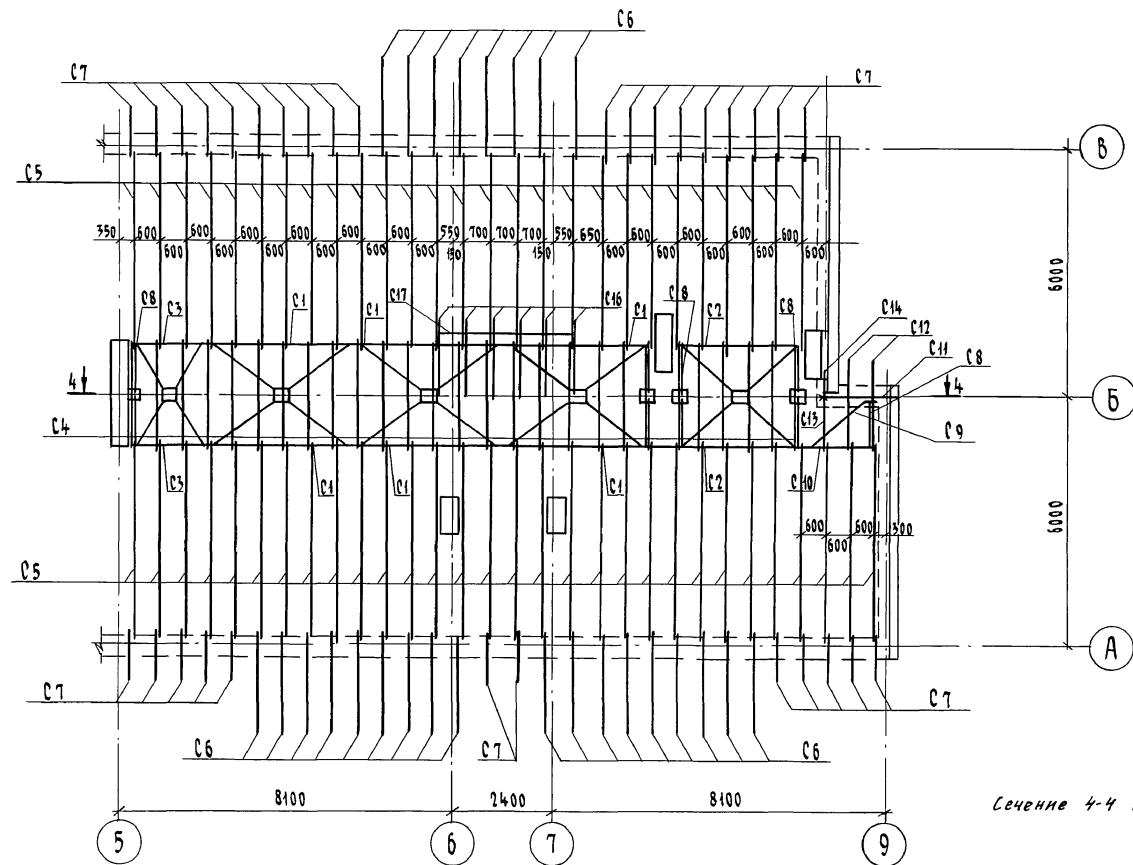


Сечение 4-4 см. лист 66


| | | | | | |
|-----------|------------|--|--|-------------------|----|
| | | | | 144 - 12 - 227.90 | АС |
| Н.контр. | Ивановская | | | | |
| нач.маст. | Радыгин | | | | |
| зам.н.м. | Земляк | | | | |
| ГАП | Брюновский | | | | |
| ГЛСПЕЛК | Ивановская | | | | |
| исполн.н. | Ильинов | | | | |
| проверил | Ивановская | | | | |

ANSOM T

c4

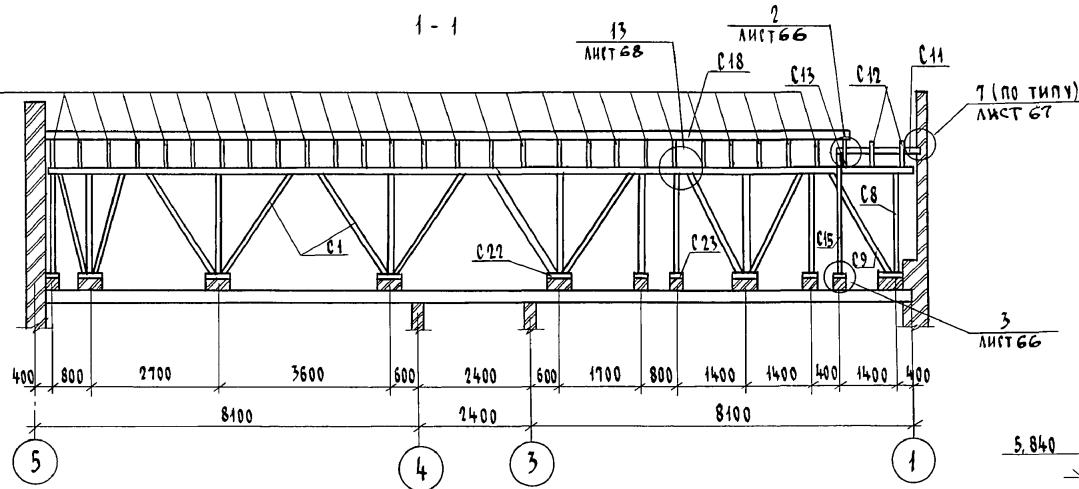

2 - 2






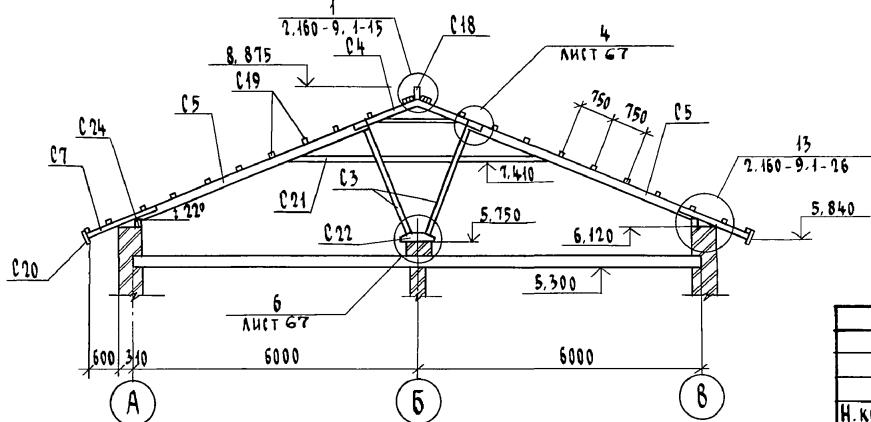


Приязан

| | | | | | |
|----------|----------------------|------------|----|--|------------------|
| 6000 | | | | 114-12-227.90 | АС |
| | 8 | | | | |
| Привязан | Н.КОНТР. Ивановская | Ивановская | на | 2-ЭТАЖНЫЙ 2-СЕКЦИОННЫЙ 12-КВАРТИРНЫЙ ЖИЛОЙ ДОМ С 1-2-3 КОМНАТНЫМИ КВАРТИРАМИ | Стадия |
| | НАЧ.МАСТ Радыгин | Радыгин | на | | лист |
| | ЗАМ. Н.М. Земляк | Земляк | на | | листов |
| | ГАП Бричевский | Бричевский | на | | |
| | ГА.СПЕЦ.И Ивановская | Ивановская | на | | |
| | ИСПОЛНИК Иванов | Иванов | на | | |
| | ПРОВЕРИЛ Ивановская | Ивановская | на | | |
| Инв. № | | | | Сечения 1-1 ... 3-3 | цНИИЭП |
| | | | | | ГРАНДАНСЕЛЬСТРОЙ |






КОПИРОВАЛ *Б.Н.* 24468-01 67 ФОРМАТ А3

ANALOGUE

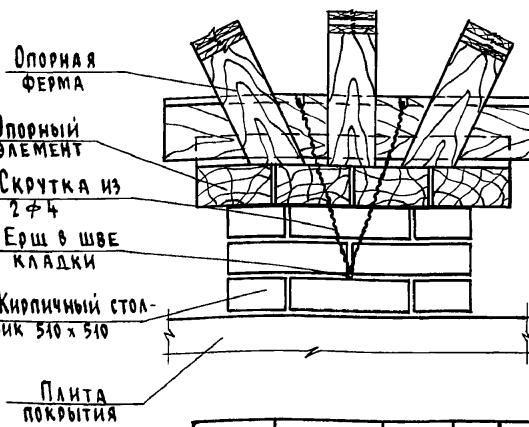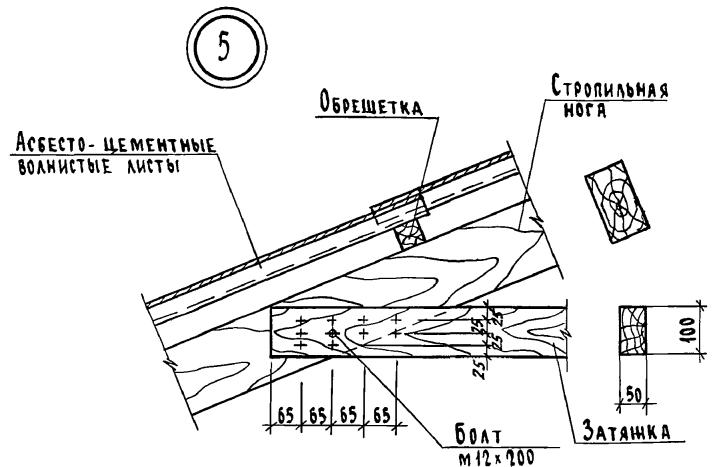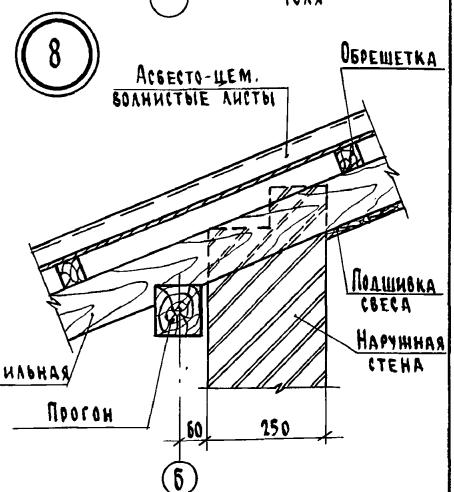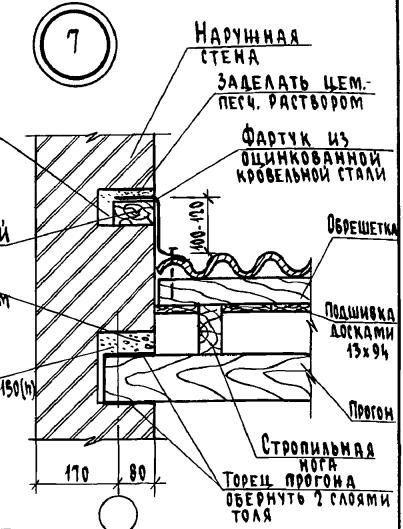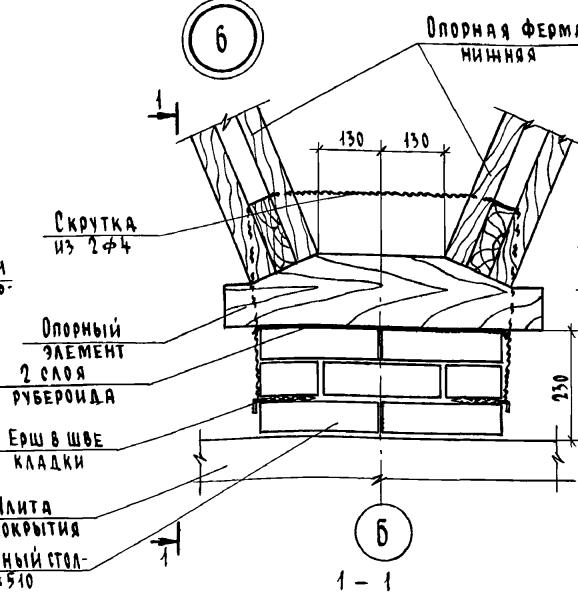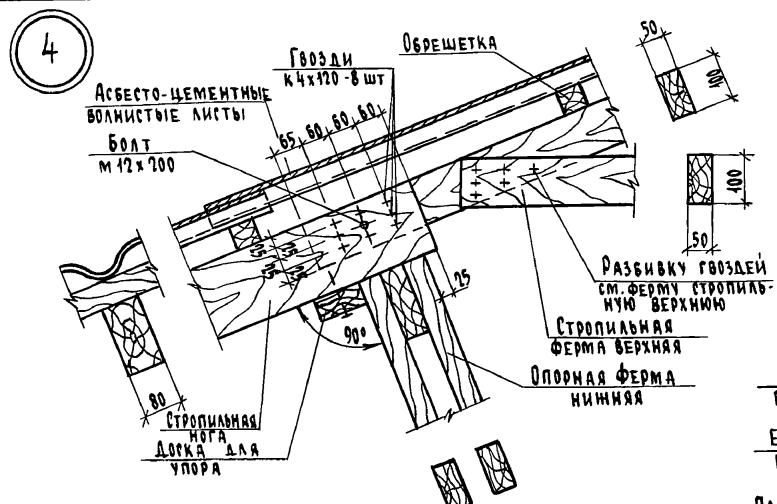

| | | | | | |
|------------|--------------|--|--|---------------|----|
| ПОКУПАТЕЛЬ | | | | 114-12-227.90 | AC |
| И.КОНД. | Ивановская | | | | |
| НАЧ.МАСТ. | Радыгин | | | | |
| ЗАМ.Н.М. | Земляк | | | | |
| ГАП | Бонзояевский | | | | |
| Г.А.СПЕЦ | Ивановская | | | | |
| ИСПОЛНИК | Ильин | | | | |
| ИНВ.№ | Проверка | | | | |

КОПИРОВАЛ СУРГУТ 24468-01 69 ФОРМАТ А3

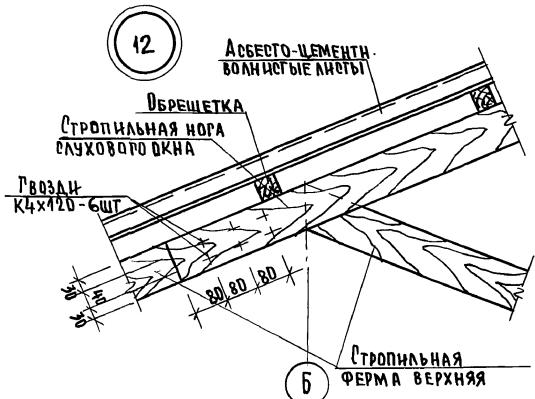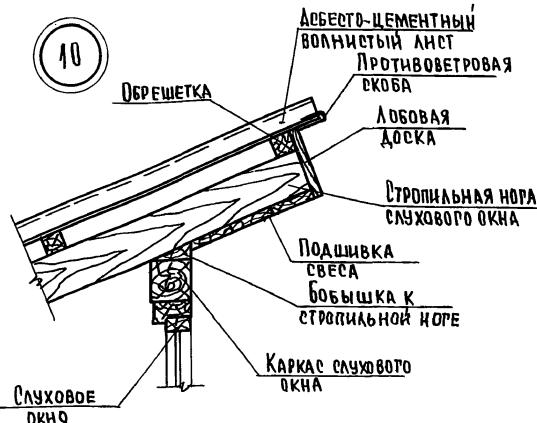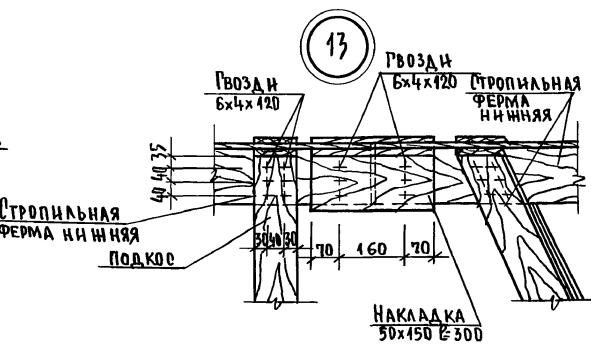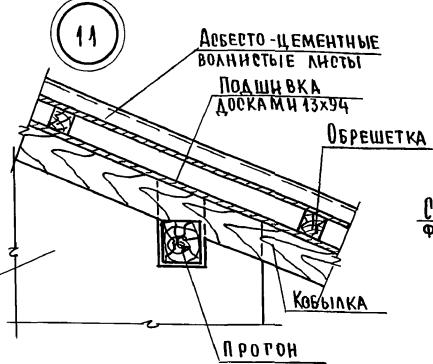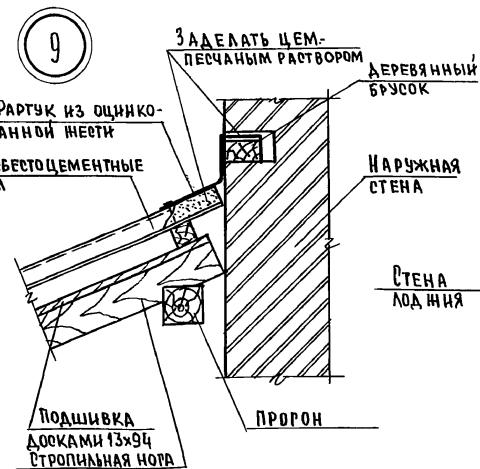

24468-01 70

Листом 1

Инв. № 1041. ПОДПИСЬ ЧАСТА ВЗАМ. ИНВ. № 2-399-74

| МАРКА поз. | Обозначение | Наименование | Кол. | Масса ед. кг. | Приме- чание | МАРКА поз. | Обозначение | Наименование | Кол. | Масса ед. кг. | Приме- чание |
|----------------------------|-------------|---|-------|------------------|----------------------|---------------|-------------|--|--------|------------------|----------------------|
| <u>ЭЛЕМЕНТЫ ДЕРЕВЯННЫЕ</u> | | | | | | | | | | | |
| C1 | A.80 | ФЕРМА СТРОПИЛЬНАЯ НИЖНЯЯ ФСН-1 | 12 | | 2,310 м ³ | C 24 | | МАЧЭРЛАТ 100x100 , п.м. | 71,4 | | 0,714 м ³ |
| C2 | A.81 | ФЕРМА СТРОПИЛЬНАЯ НИЖНЯЯ ФСН-2 | 4 | | 0,44 м ³ | C 25 | | ПРОГОН 94x97, l=4780 | 2 | | 0,096 м ³ |
| C3 | A.82 | ФЕРМА СТРОПИЛЬНАЯ НИЖНЯЯ | 4 | | 0,392 м ³ | C 26 | | ПРОГОН 94x97, l=4970 | 4 | | 0,199 м ³ |
| C4 | A.83 | ФЕРМА СТРОПИЛЬНАЯ ВЕРХНЯЯ ФСВ | 54 | | 1,858 м ³ | C 27 | | ХОДОВЫЕ МОСТИКИ НА ЧЕРДАКЕ 40x150 , п.м. | 159,6 | | 0,830 м ³ |
| C5 | | СТРОПИЛЬНАЯ НОГА 150x80 l=5050 | 114 | | 7,182 м ³ | C 28 | | ПОДШИВКА СВЕРОВ 15x94, п.м. | 1048,2 | | 1,281 м ³ |
| C6 | | Кобылка 44x97, l=7790 | 52 | | 0,798 м ³ | C 29 | | Опорный брускок 50x80, l=600 | 114 | | 0,182 м ³ |
| C7 | | Кобылка 50x100; l=1500 | 62 | | 0,466 м ³ | | | | | | |
| C8 | | Подкос 50x150, l=2480 | 36 | | 0,670 м ³ | | | | | | |
| C9 | | Подкос 50x150, l=2850 | 4 | | 0,086 м ³ | | | | | | |
| C10 | | Прогон 50x150, l=1800 | 2 | | 0,027 м ³ | | | | | | |
| C11 | | Прогон 100x100, l=2060 | 2 | | 0,041 м ³ | | | | | | |
| C12 | | СТРОПИЛЬНАЯ НОГА 50x100 , l= 2430 | 4 | | 0,049 м ³ | | | | | | |
| C13 | | СТРОПИЛЬНАЯ НОГА 50x100 l= 1450 | 2 | | 0,015 м ³ | | | | | | |
| C14 | | Кобылка 50x100 , l= 650 | 2 | | 0,007 м ³ | | | | | | |
| C15 | | Стойка 100x100, l=2720 | 2 | | 0,054 м ³ | | | | | | |
| C16 | | СТРОПИЛЬНАЯ НОГА СЛУХОВОГО ОКНА 50x100 l=2270 | 6 | | 0,068 м ³ | | | | | | |
| C17 | | КАРКАС СЛУХОВОГО ОКНА 100x100 , п.м. | 18,2 | | 0,182 м ³ | | | | | | |
| C18 | | Коньковый брус 50x150, п.м. | 26,0 | | 0,195 м ³ | | | | | | |
| C19 | | Обрешетка 50x50, п.м. | 968,2 | | 2,421 м ³ | | | | | | |
| C20 | | Лобовая доска 22x174, п.м. | 103,2 | | 0,395 м ³ | | | | | | |
| C21 | | Затяжка 50x100, l=6000 | 54 | | 1,620 м ³ | | | | | | |
| C22 | | Опорный элемент | 10 | | 0,660 м ³ | | | | | | |
| C23 | | Подкладка 50x200; l=250 | 10 | | 0,023 м ³ | | | | | | |

| | | | | |
|-----------|-------------|--|-------------------|----|
| | | | 114 - 12 - 227.90 | Ас |
| Н.КОНТР. | ИВАНОВСКАЯ | | | |
| НАЧ.МАСТ. | Радыгин | | | |
| ЗАМ.Н.М. | Земляк | | | |
| ГАП | Борисовский | | | |
| Г.СПЕЦ | Ивановская | | | |
| ИСПОЛНИЛ. | Ильин | | | |
| ПРОВЕРИЛ | Ивановская | | | |
| Инв. № | | | | |

2-ЭТАЖНЫЙ 9-СЕКЦИОННЫЙ 12-КВАРТИРНЫЙ НИЖНИЙ ДОМ С 1-2-3 КОМНАТНЫМИ КВАРТИРАМИ

СПЕЦИФИКАЦИЯ К СХЕМЕ РАСПОЛОЖЕНИЯ ЭЛЕМЕНТОВ СТРОИЛА


ЦНИИЭП ГРАНДАНГЕЛЬСТРОЙ

копировано

24468-01 77 ФОРМАТ А3

Anōnīm Ī

Схема расположения элементов покрытия входа

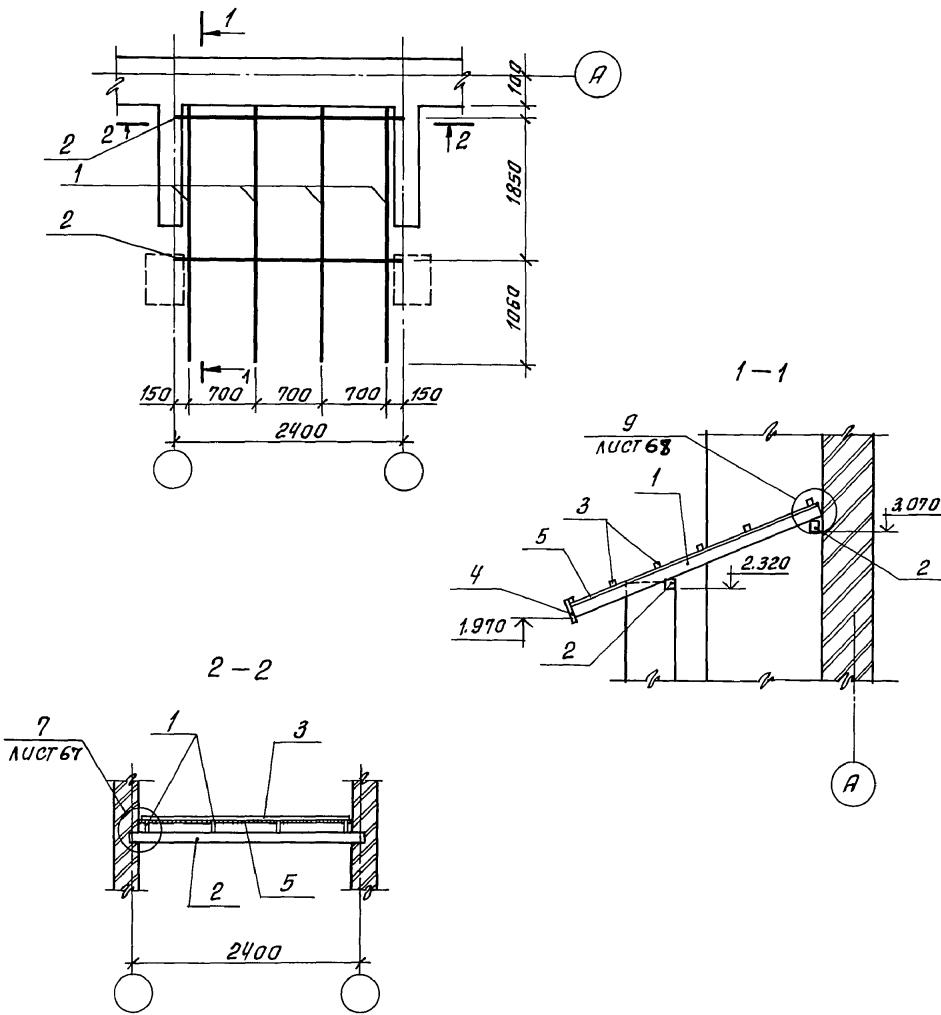

Спецификация к схеме расположения элементов покрытия входа

ИИБ. № подп. подпись съ идата взам. ИИБ. №

H. B. Neopoli - 73

ПРИВЯЗАН

| | | | |
|-----------|--|-------------|------------|
| ПРИВАЗСН: | | научн.маст. | Радыгин |
| зам.нач. | | земляк | Д.И. |
| | | ГПП | Бронницкий |
| | | гл.спец.к. | Ивановская |
| | | Исполн. | Шестаков |
| ИИБ № | | Проверка | Ивановская |

114-12-227.90

AC

И.контр. Ивановская
Нач.маст. Радыгин
Зам.нач. Земляк
ГАП Брандзовский
Гл.спецк. Ивановская
Исполн. Чданов
Проверил Ивановская

2-этажный 2-секционный
12-квартирный жилой дом с
1-2-3 комнатными квартирами

| Стадия | Лист | Листов |
|-----------------------------|------|--------|
| P | 70 | |
| ЦНИИЭП граждансьельстрой | | |

Схема расположения элементов покрытия входа

24468-01 72

Листом Г

| Ведомость перемычек (толщина стены 510 мм) | | Ведомость перемычек (толщина стены 640 мм) | | Марка поз. | Обозначение | Наименование | Кол. шт. | | Масса ед, кг | Приме- чание |
|---|---------------|---|---------------|---------------|---------------------------|--------------|-------------|-------|-----------------|-----------------|
| Тип | Схема сечения | Тип | Схема сечения | | | | шт. | весло | | |
| ПР1 ПР6 | | ПР1 ПР6 | | | Для стен толщиной 510 мм | | | | | |
| | | | | | 1.038.1-1.1 130000 | 5ПБ 25-27-п | 18 | 18 | 338 | |
| ПР2 ПР7 | | ПР2 ПР7 | | | 1.038.1-1.6 2000 | 2ПФ 22-8 | 18 | 18 | 198 | |
| | | | | | 1.038.1-1.1 120000 | 5ПБ 18-27-п | 2 | 2 | 250 | |
| ПР5 | | ПР6 | | | 1.038.1-1.5 1000 | 1ПФ 10-2 | 2 | 2 | 60 | |
| | | | | | 1.038.1-1.1 04000 | 2ПБ 22-3-п | 4 | 4 | 92 | |
| ПР6 | | ПР7 | | | 1.038.1-1.6 2000 | 2ПФ 22-8 | 2 | 2 | 198 | |
| | | | | | 1.038.1-1.1 130000 | 5ПБ 25-27-п | 18 | 18 | 338 | |
| ПР7 | | ПР7 | | | 1.038.1-1.6 2000 | 2ПФ 22-8 | 18 | 18 | 198 | |
| | | | | | 1.038.1-1.1 120000 | 5ПБ 18-27-п | 2 | 2 | 250 | |
| ПР1 | | ПР1 | | | 1.038.1-1.6 1000 | 1ПФ 10-2 | 2 | 2 | 60 | |
| | | | | | Для стен толщиной 640 мм. | | | | | |
| ПР2 | | ПР1 | | | 1.038.1-1.1 130000 | 5ПБ 25-27-п | 18 | 18 | 338 | |
| | | | | | 1.038.1-1.1 120000 | 2ПБ 22-3-п | 18 | 18 | 92 | |
| ПР5 | | ПР2 | | | 1.038.1-1.6 2000 | 2ПФ 22-8 | 18 | 18 | 198 | |
| | | | | | 1.038.1-1.1 120000 | 5ПБ 18-27-п | 2 | 2 | 250 | |
| ПР6 | | ПР7 | | | 1.038.1-1.1 02000 | 2ПБ 13-1-п | 2 | 2 | 54 | |
| | | | | | 1.038.1-1.6 1000 | 1ПФ 10-2 | 2 | 2 | 60 | |
| ПР5 | | ПР6 | | | 1.038.1-1.1 120000 | 2ПБ 22-3-п | 6 | 6 | 92 | |
| | | | | | 1.038.1-1.6 2000 | 2ПФ 22-8 | 2 | 2 | 198 | |
| ПР6 | | ПР7 | | | 1.038.1-1.1 130000 | 5ПБ 25-27-п | 18 | 18 | 338 | |
| | | | | | 1.038.1-1.1 120000 | 2ПБ 22-3-п | 18 | 18 | 92 | |
| ПР7 | | ПР6 | | | 1.038.1-1.6 2000 | 2ПФ 22-8 | 18 | 18 | 198 | |
| | | | | | 1.038.1-1.1 130000 | 5ПБ 18-27-п | 2 | 2 | 250 | |
| ПР7 | | ПР7 | | | 1.038.1-1.1 120000 | 2ПБ 13-1-п | 2 | 2 | 54 | |
| | | | | | 1.038.1-1.6 1000 | 1ПФ 22-8 | 2 | 2 | 60 | |

- Схему расположения перемычек см. лист 47.
- Перемычки по внутренним стенам ПР3, ПР4, ПР8, ПР9, ПР10 учтены в спецификациях на листах 48, 49.

Привязан:

| | |
|-----------|------------|
| И.контр. | Ивановская |
| Науч.мод. | Радыгин |
| Зам.науч. | Земляк |
| Гл.спец. | Ивановская |
| Исполн. | Ивановская |
| Провер. | Жданов |
| ИНВ.№ | |

И.контр. Ивановская
Науч.мод. Радыгин
Зам.науч. Земляк
Гл.спец. Ивановская
Исполн. Ивановская
Провер. Жданов

2-этажный 2-секционный
12-квартирный жилой дом
со стенами из кирпича

Ведомость перемычек
(вариант с фасадными
перемычками).

Стадия лист листов
Р 71

ЦНИИЭП
гражданское строительство


114-12-227.90

АС


Мод. № 1202
2-3919-74

Подпись и дата
Взам. индекс



Альбом I

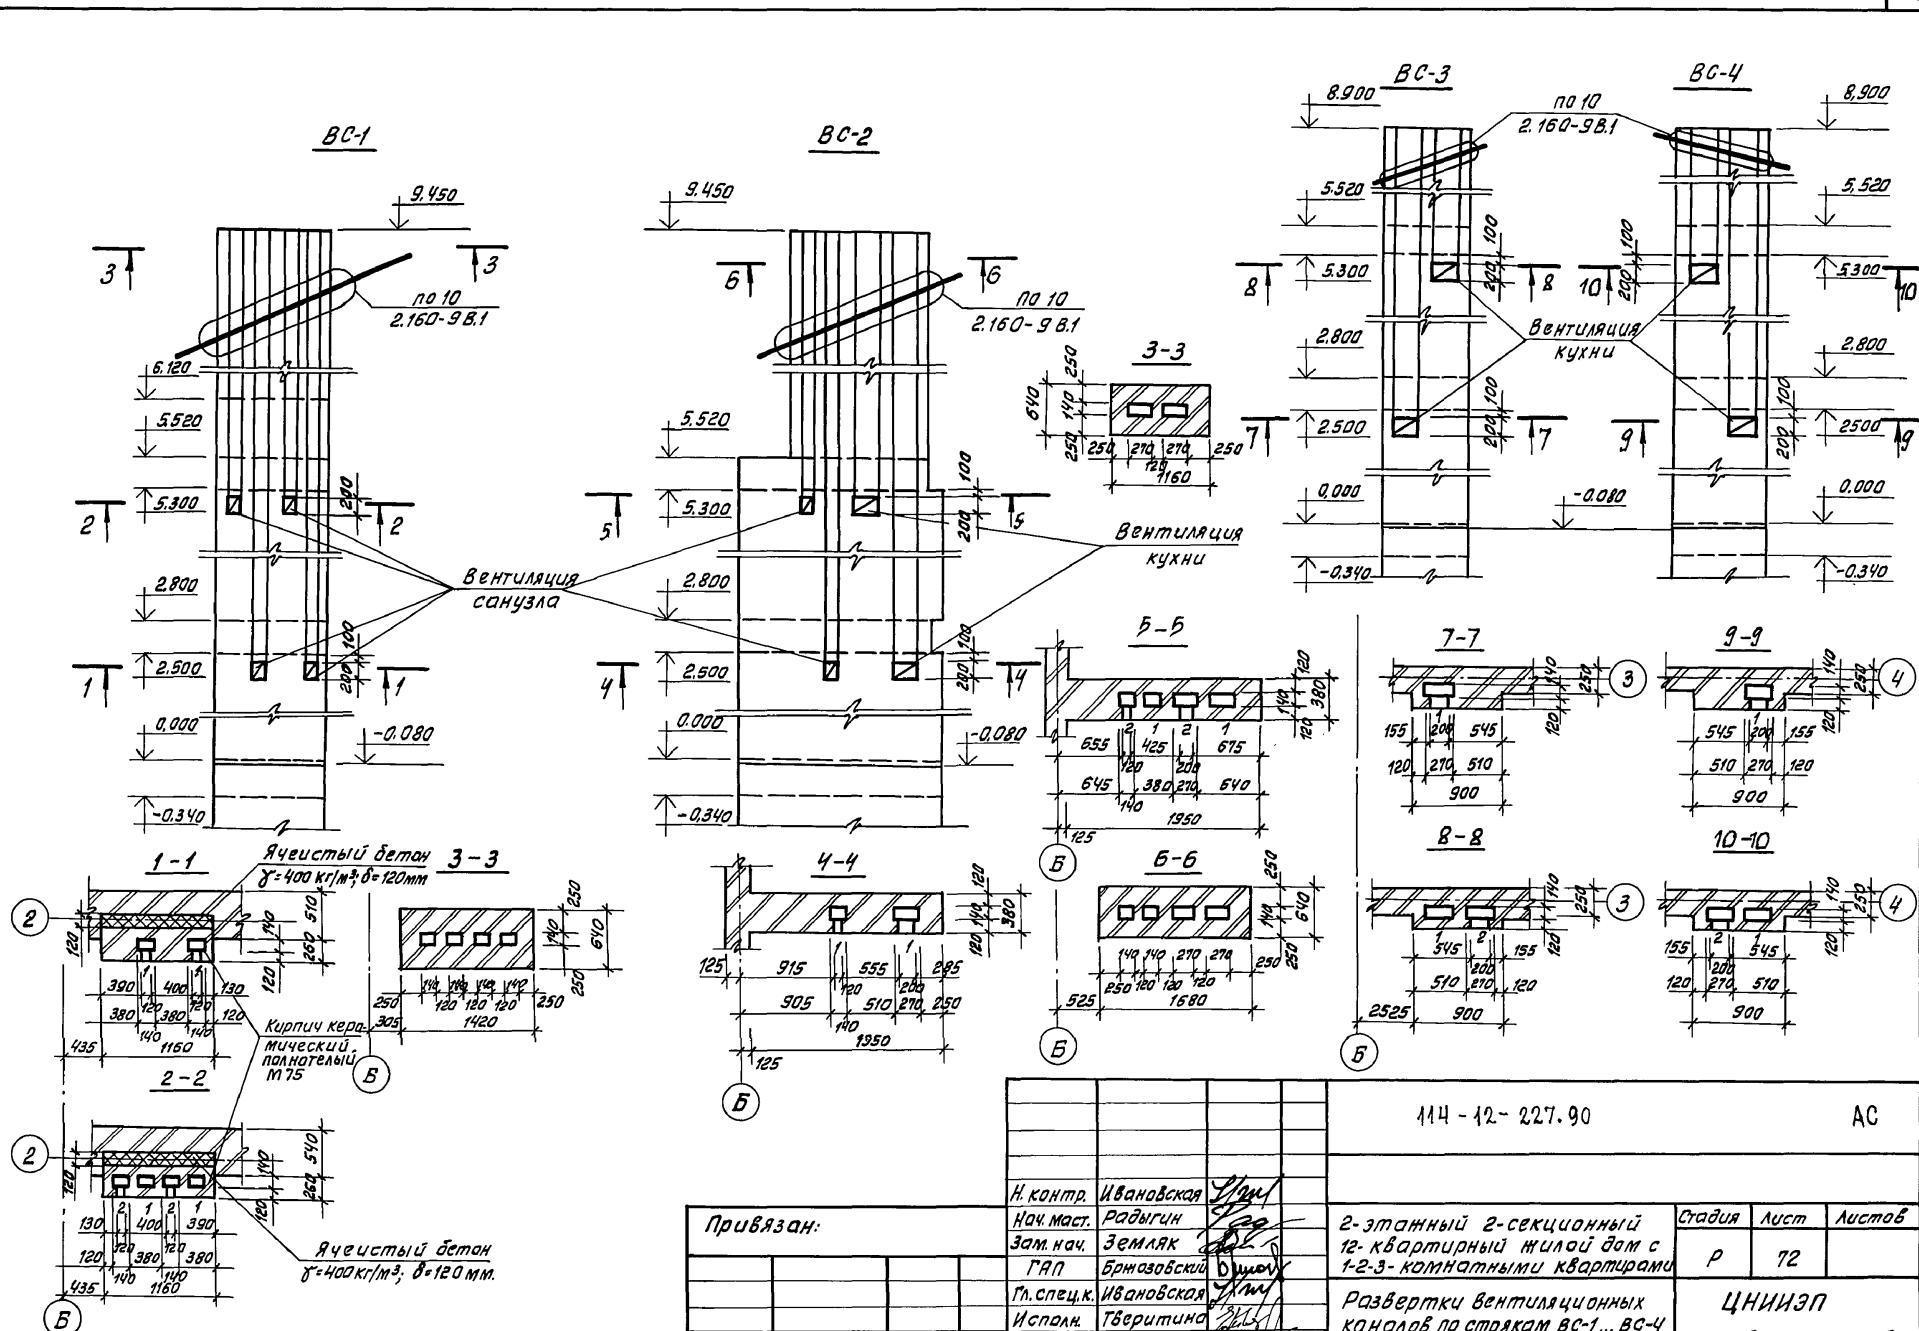

Anōnōm I

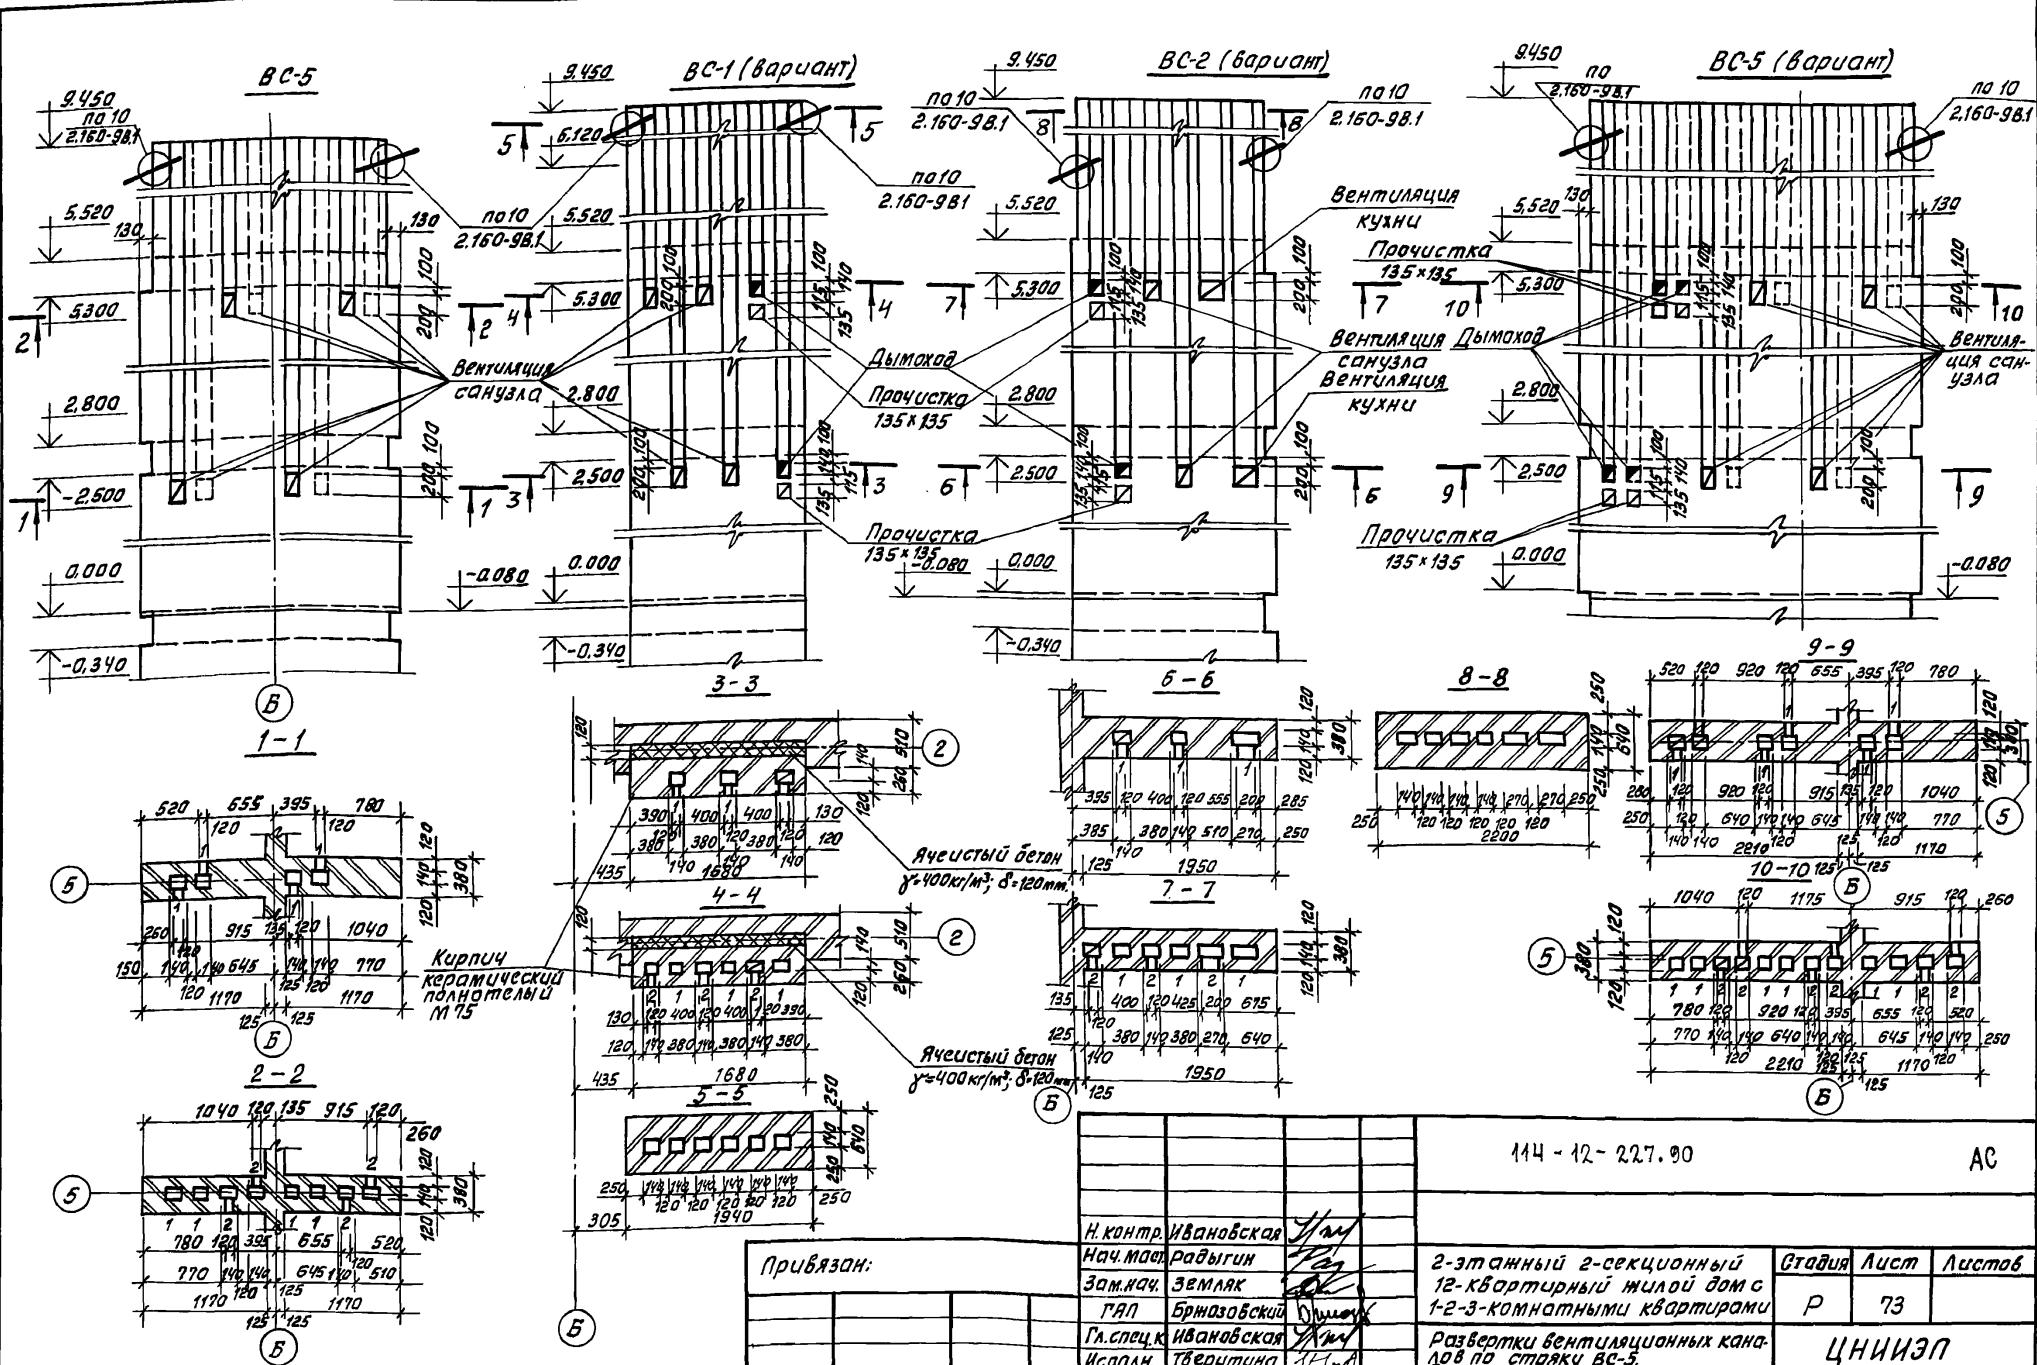

Изб. № 10071. Подпись и дата **БЗАМ СИБ. №**
2-3919-75

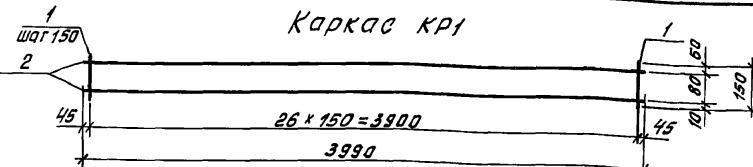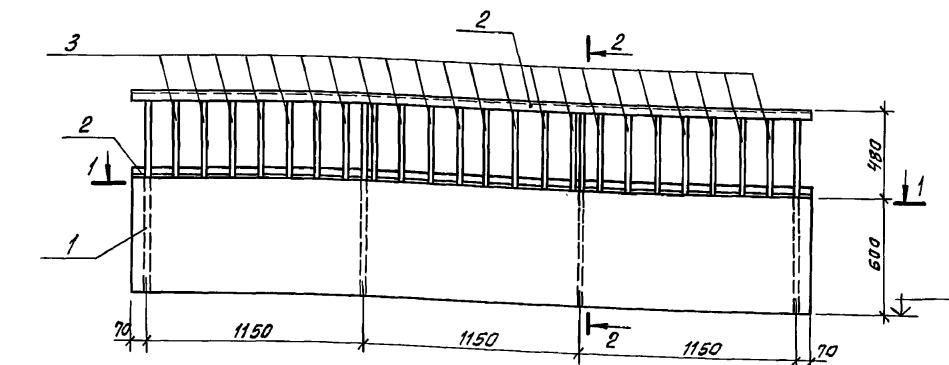


Каркас КР1

| Номер зона | Поз. | Обозначение | Наименование | Кол. | Примеч. |
|---------------|------|---------------|------------------------|------|---------|
| | 1 | ГОСТ 6127-80* | $\phi 3$ ВрI; $E=150$ | 27 | 0.0083 |
| | 2 | ГОСТ 6127-80* | $\phi 3$ ВрI; $E=3990$ | 2 | 0.219 |

Масса каркаса - 0,662 кг

Спецификация элементов ограждения лоджии

| Марка, поз. | Обозначение | Наименование | Кол. | Масса ед. кг | Приме- чание |
|-------------------------------|--|--------------|-------|-----------------|-----------------|
| <u>Элементы металлические</u> | | | | | |
| 1 | Квадрат ГОСТ 2591-88 ст.3 ГОСТ 535-88; $E=120$ | 4 | 3.862 | | |
| 2 | Уголок L 45x4 ГОСТ 8509-85; $E=3580$ ст.3 ГОСТ 535-88 | 2 | 9.801 | | |
| 3 | Полоса -40x4 ГОСТ 103-76; $E=470$ ст.3 ГОСТ 535-88 | 22 | 0.591 | | |
| 4 | Каркас КР1 | 8 | 0.662 | | |
| 5 | Полоса -40x4 ГОСТ 103-76; ст.3 ГОСТ 535-79; $E=80$ | 4 | 0.101 | | |
| | $\phi 3$ ВрI ГОСТ 6127-80*; П.М. | 24 | | 0.132 кг | |
| | Штукатурная сетка №30 ГОСТ 5336-80; M^2 | 2.154 | | 3.90 кг | |

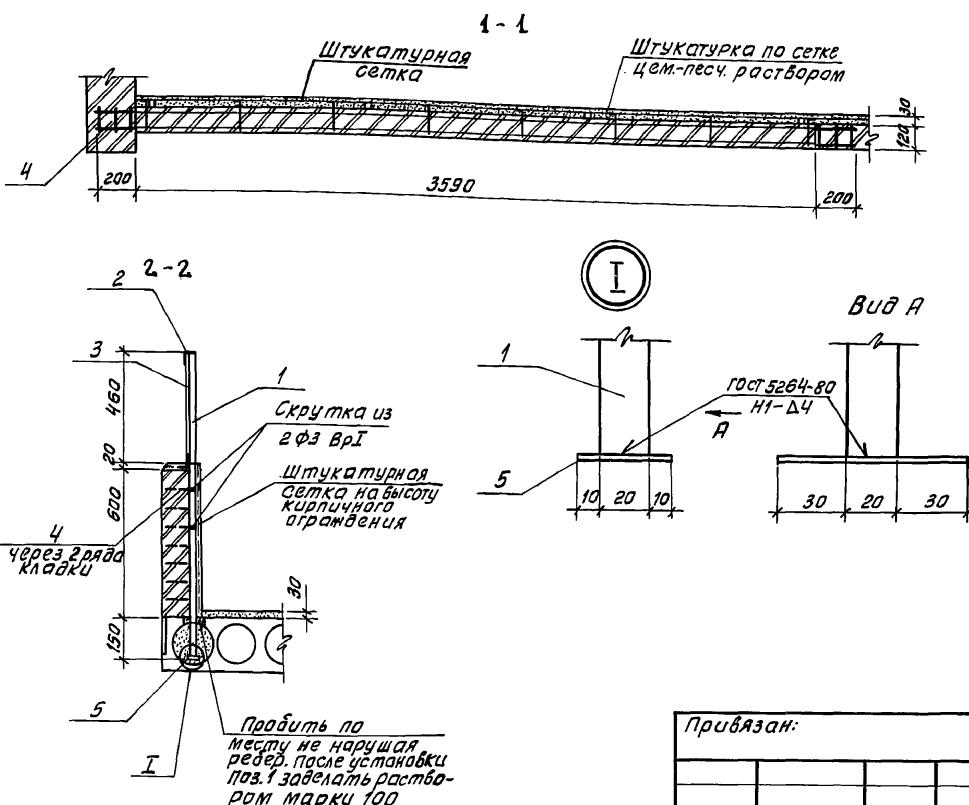


Приказание:

| | |
|---------------------|-------------|
| И.контр. Ивановская | Ивановская |
| Науч.мас Радыгин | Радыгин |
| Зам.нач Земляк | Земляк |
| ГАП Бронзовской | Бронзовской |
| Гл.спецк Ивановская | Ивановская |
| Исполн. Иданов | Иданов |
| Проверил Ивановская | Ивановская |

| | | | | |
|--|----|--------|------|-------------------------------------|
| 114-12-227.90 | AC | Стадия | Лист | Листов |
| | | P | 74 | |
| 2-этажный 2-секционный 12-квартирный жилой дом с 1-2-3-комнатными квартирами | | | | |
| Ограждение лоджий | | | | ЦНИИЭП гражданское строительство |

Annam Ī

| | | |
|------------------|-----------------|--------------|
| Лінійний № пост. | Позиція у заліз | Відм. від НМ |
| 2-3919-77 | | |

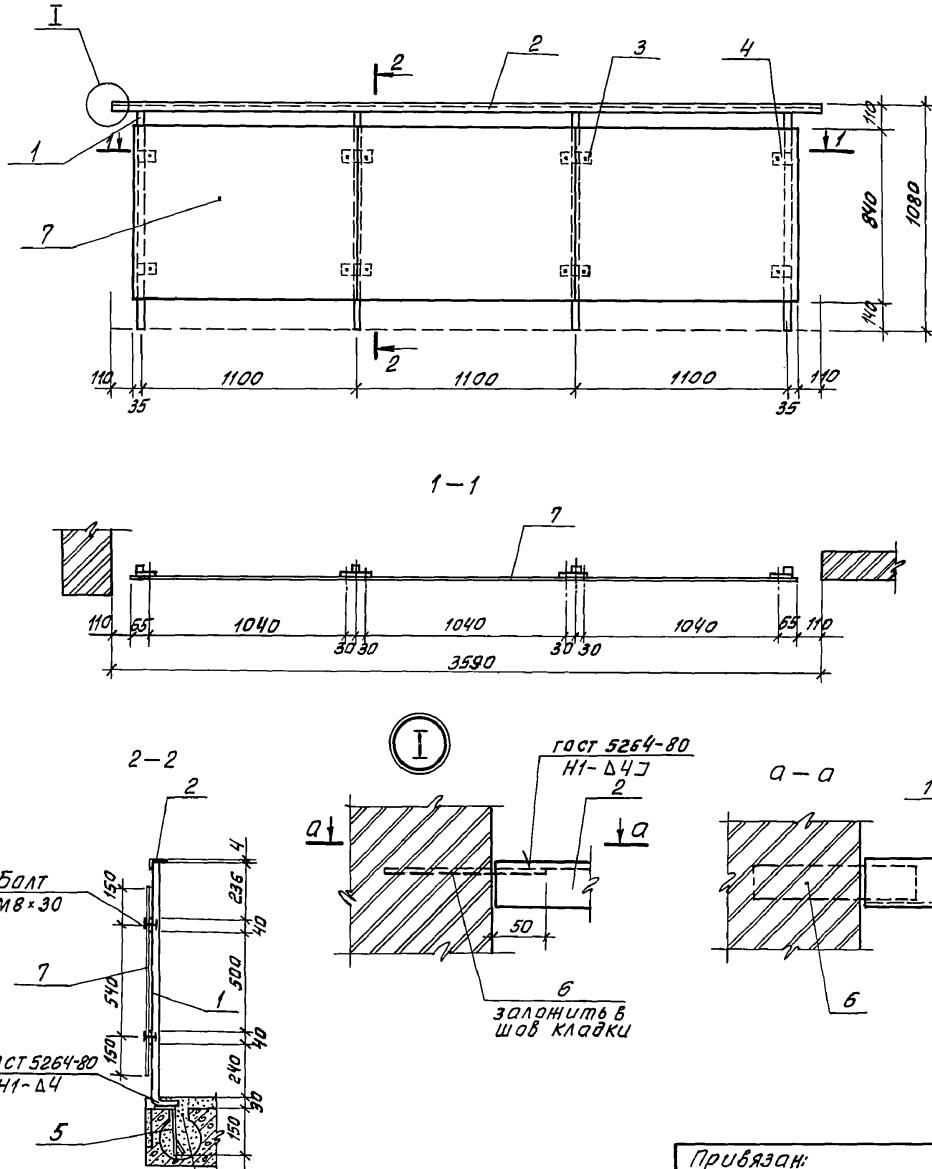


Спецификация элементов ограждения лоджии (вариант)


Приязан

| | | | | | |
|-----------|------------|------|--|------------------|----|
| | | | | 114 - 12- 227.90 | AC |
| И.контр. | Ивановская | Чист | | | |
| Науч.мас | Радыгин | Ред | | | |
| зам.нач | Земляк | С | | | |
| ГАП | Бричоцкий | Чист | | | |
| Гл.спецх. | Ивановская | Чист | | | |
| Исполнит. | Иванов | Чист | | | |
| Проверил | Ивановская | Чист | | | |


ИИБ.№ подл. Подпись и дата взам. инв.№

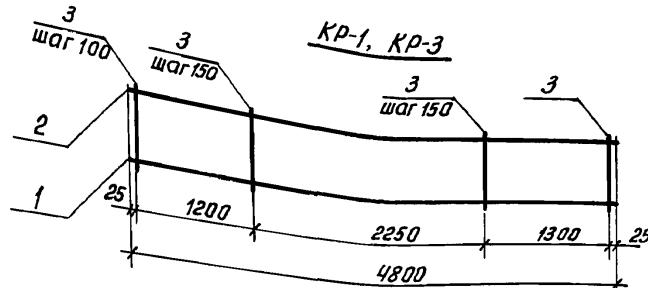


ГОСТ 14098-85-К1-К

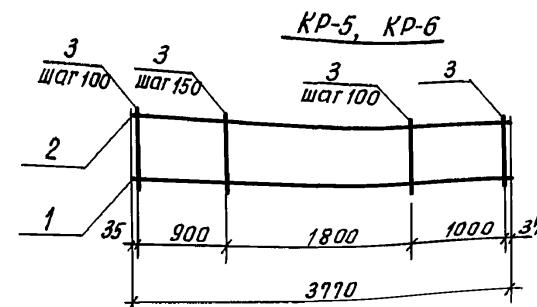

ГОСТ 14098-85-К1-К

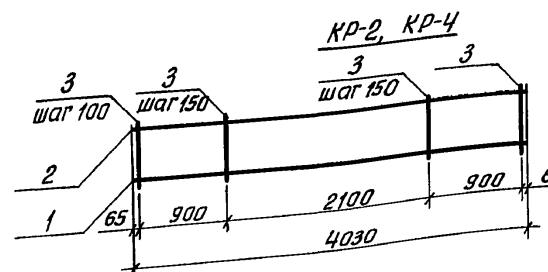

FOCT 14098-85-K1-KT

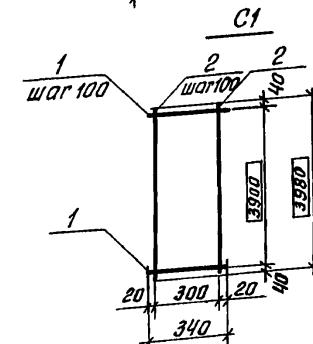

Размер *b* дан не в масштабе

Привязан:

Спецификация стали на одну марку

| Формат | Зона | Поз. | Обозначение | Наименование | Кол. | Примеч. |
|--------|------|------|---------------|-----------------|------|---------|
| | | | | <u>KP-1</u> | 1 | 9,48 кг |
| 1 | | | ГОСТ 5781-82* | A-II-14, E=4800 | 1 | 5,8 |
| 2 | | | ГОСТ 5781-82* | A-I-8, E=4800 | 1 | 1,90 |
| 3 | | | ГОСТ 5781-82* | A-I-6, E= 200 | 40 | 1,78 |
| | | | | <u>KP-2</u> | 1 | 4,60 кг |
| 1 | | | ГОСТ 5781-82* | A-II-8, E=4030 | 1 | 1,59 |
| 2 | | | ГОСТ 5781-82* | A-I-8, E=4030 | 1 | 1,59 |
| 3 | | | ГОСТ 5781-82* | A-I-6, E= 200 | 32 | 1,42 |
| | | | | <u>KP-3</u> | 1 | 6,64 кг |
| 1 | | | ГОСТ 5781-82* | A-II-10, E=4800 | 1 | 2,96 |
| 2 | | | ГОСТ 5781-82* | A-I-8, E=4800 | 1 | 1,90 |
| 3 | | | ГОСТ 5781-82* | A-I-6, E= 200 | 40 | 1,78 |
| | | | | <u>KP-4</u> | 1 | 5,50 кг |
| 1 | | | ГОСТ 5781-82* | A-II-10, E=4030 | 1 | 2,49 |
| 2 | | | ГОСТ 5781-82* | A-I-8, E=4030 | 1 | 1,59 |
| 3 | | | ГОСТ 5781-82* | A-I-6, E= 200 | 32 | 1,42 |
| | | | | <u>KP-5</u> | 1 | 7,43 кг |
| 1 | | | ГОСТ 5781-82* | A-II-14, E=3770 | 1 | 4,55 |
| 2 | | | ГОСТ 5781-82* | A-I-8, E=3770 | 1 | 1,50 |
| 3 | | | ГОСТ 5781-82 | A-I-6, E= 200 | 31 | 1,38 |
| | | | | <u>KP-6</u> | 1 | 5,21 |
| 1 | | | ГОСТ 5781-82* | A-II-10, E=3770 | 1 | 2,33 |
| 2 | | | ГОСТ 5781-82* | A-I-8, E=3770 | 1 | 1,50 |
| 3 | | | ГОСТ 5781-82* | A-I-6, E= 200 | 31 | 1,38 |
| | | | | <u>C1</u> | 1 | 1,59 |
| 1 | | | ГОСТ 5787-80* | Bp-I-3, E= 340 | 40 | 0,73 |
| 2 | | | ГОСТ 5787-80* | Bp-I-3, E=3980 | 4 | 0,86 |

114-12-227.90

AC

Н. контр. Ивановская

Нач. маст. Радыгин

Зам.нач. Земляк

ГАП Бриозовский

Гл.спец.к Ильинская
Исправительная

Проверил Иданов

—
—

| Стадия | Лист | Листов |
|--------|------|--------|
| P | 76 | |


**Каркасы КР-1...КР-6 и
сетка С1**

24468-01 78

Албом I

Инв. № подл. Проверка и отметка взам. инв. №

2-3919-79

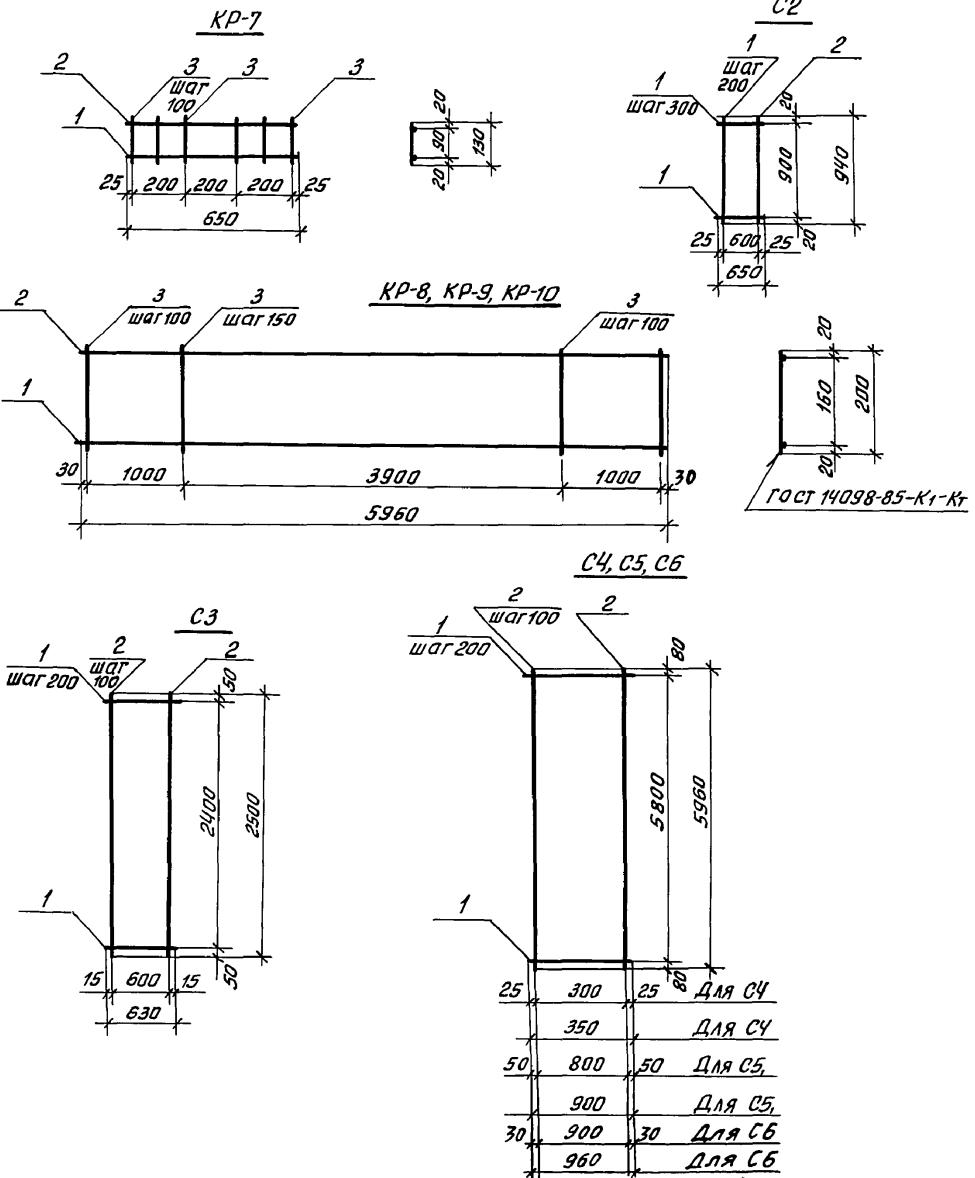

Привязан:

Инв. №

| Спецификация стали на одну марку | | | | | |
|----------------------------------|---------------|--------------------|------|---------------|-------|
| Марка поз. | Обозначение | Наименование | Кол. | Масса, ед. кг | Прим. |
| | | <u>Каркас KP7</u> | | 0,83 | |
| 1 | ГОСТ 5781-82* | A-II-10, E=650 | 1 | 0,4 | |
| 2 | ГОСТ 5781-82* | A-I-8, E=650 | 1 | 0,26 | |
| 3 | ГОСТ 5781-82* | A-I-6, E=130 | 6 | 0,17 | |
| | | <u>Каркас KP8</u> | | 9,72 | |
| 1 | ГОСТ 5781-82* | A-II-12, E=5960 | 1 | 5,29 | |
| 2 | ГОСТ 5781-82* | A-I-8, E=5960 | 1 | 2,35 | |
| 3 | ГОСТ 5781-82* | A-I-6, E=200 | 47 | 2,08 | |
| | | <u>Каркас KP9</u> | | 19,3 | |
| 1 | ГОСТ 5781-82* | A-II-20, E=5960 | 1 | 14,7 | |
| 2 | ГОСТ 5781-82* | A-I-8, E=5960 | 1 | 2,35 | |
| 3 | ГОСТ 5781-82* | A-I-6, E=200 | 47 | 2,08 | |
| | | <u>Каркас KP10</u> | | 8,11 | |
| 1 | ГОСТ 5781-82* | A-II-10, E=5960 | 1 | 3,68 | |
| 2 | ГОСТ 5781-82* | A-I-8, E=5960 | 1 | 2,35 | |
| 3 | ГОСТ 5781-82* | A-I-6, E=200 | 47 | 2,08 | |
| | | <u>Сетка С2</u> | | 0,35 | |
| 1 | ГОСТ 6727-80* | Вр-I-3 E=650 | 4 | 0,14 | |
| 2 | ГОСТ 6727-80* | Вр-I-3 E=5960 | 4 | 0,21 | |
| | | <u>Сетка С3</u> | | 3,47 | |
| 1 | ГОСТ 6727-80* | Вр-I-4 E=630 | 4 | 0,25 | |
| 2 | ГОСТ 6727-80* | Вр-I-4 E=2500 | 13 | 3,22 | |
| | | <u>Сетка С4</u> | | 3,75 | |
| 1 | ГОСТ 6727-80* | Вр-I-4 E=350 | 30 | 1,39 | |
| 2 | ГОСТ 6727-80* | Вр-I-4 E=5960 | 4 | 2,36 | |
| | | <u>Сетка С5</u> | | 13,1 | |
| 1 | ГОСТ 6727-80* | Вр-I-5 E=900 | 30 | 4,15 | |
| 2 | ГОСТ 6727-80* | Вр-I-5 E=5960 | 9 | 8,26 | |
| | | <u>Сетка С6</u> | | 4,43 | |
| 1 | ГОСТ 6727-80* | Вр-I-3 E=960 | 30 | 1,48 | |
| 2 | ГОСТ 6727-80* | Вр-I-3 E=5960 | 9 | 2,95 | |

114-12-227.90


АС

| | | | | | | |
|---|--|--|--|--------|------|--------|
| Н.контр. Ивановская | | | | Стадия | Лист | Листов |
| нач.мост Радыгин | | | | P | 77 | |
| зам.нач Земляк | | | | | | |
| ГАП Бризовский | | | | | | |
| Гл.спецк. Ивановская | | | | | | |
| исполн. Тверитина | | | | | | |
| Проверил Ильинов | | | | | | |
| Арматурные сетки С2-С6 и каркасы KP7...KP10 | | | | | | |
| ЦНИИЭП граждансьстрой | | | | | | |


24468-01 79

Anōnīmū Ī


СФ3 СФ4 СФ7 СФ8, СФ15

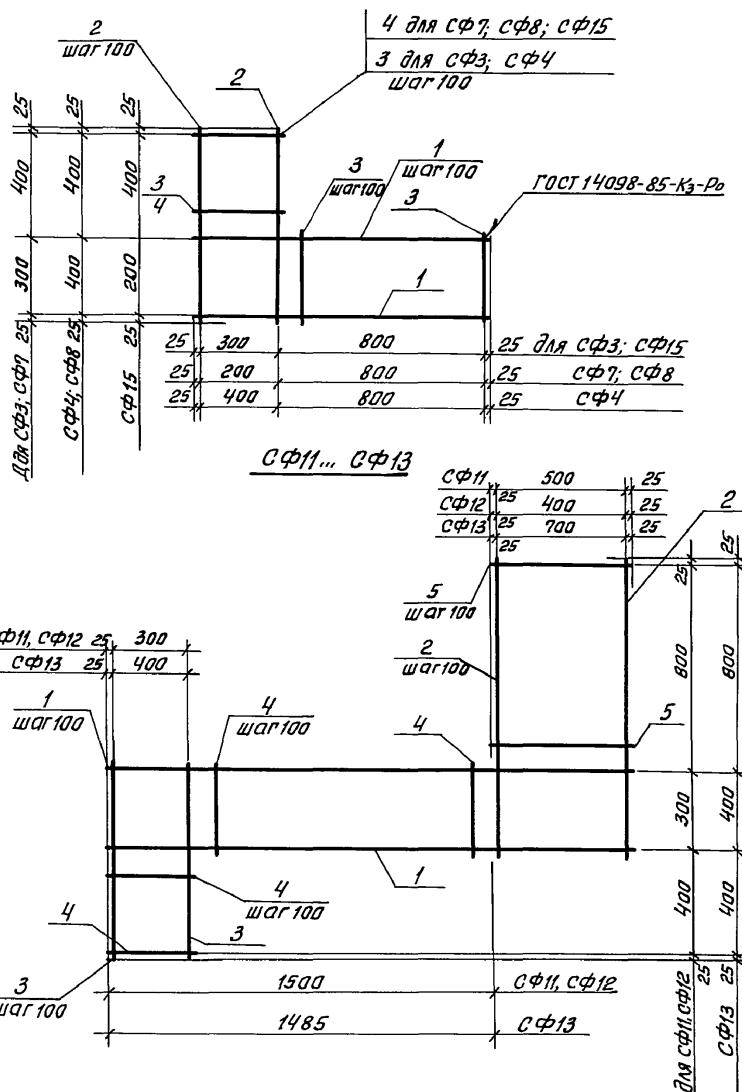

СФ5; СФ6; СФ16

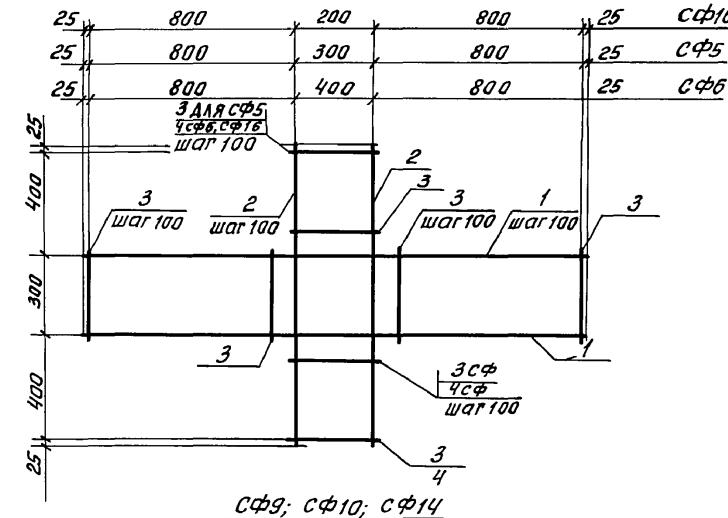

cphi9; cphi10; cphi14

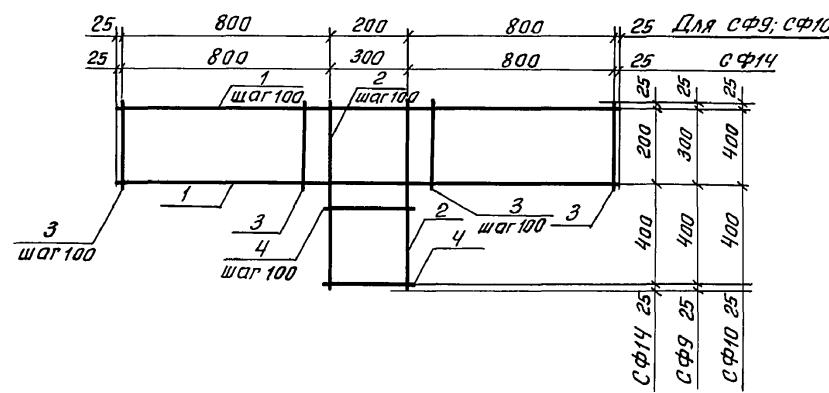

| | |
|------------|------------|
| И.контр. | Ивановская |
| Науч.масн. | Родыгин |
| Зам.нач. | Земляк |
| ГАП | Бронзников |
| Гл.спец.к. | Ивановская |
| Исполнител | Мичурин |
| Проверил | Жданов |

114-12-227.90

AC

ПРИВАДОН

Н.контр. Ивановская

Науч. мастер Радыгин Радыгин

Зам.нач. Земляк 100
Пас Е. А. 2016

ГАИ БРЖОЗОВСКИЙ ОКРУГ
ГОСПЕЦ КИЕВОВСКАЯ

Исполнитель Мичурин А.

Проверил Иванов

2-этажный 2-секционный
12-квартирный жилой дом
1-2-3 комнатным квартир

Арматурные с... сфз... сф16

| | | |
|-------------------------------------|------|--------|
| Стадия | Лист | Листов |
| Р | 78 | |
| ЦНИИЭП гражданское строительство | | |

| | | |
|-------------|----------------|-----------|
| Номер листа | Поверка и дата | Взам.нбр. |
| 2-3919-81 | | |

Альбом I

| Марка | поз. | Длина, мм | Кол. | Масса Ед, кг | Масса сетки, кг | Марка | поз. | Длина, мм | Кол. | Масса Ед, кг | Масса сетки, кг | |
|-------|------|----------------------------|------|--------------|-----------------|-------|----------|----------------------------|---------|--------------|-----------------|------|
| СФ3 | 1 | A-I-6 ГОСТ 5781-82; l=1150 | 4 | 0.26 | 2.68 | СФ11 | 1 | A-I-6 ГОСТ 5781-82; l=2050 | 4 | 0.46 | 6.16 | |
| | 2 | ; l=750 | 4 | 0.17 | | | 2 | ; l=1150 | 6 | 0.26 | | |
| | 3 | ; l=350 | 12 | 0.08 | | | 3 | ; l=750 | 4 | 0.17 | | |
| СФ4 | 1 | ; l=1250 | 5 | 0.28 | 3.55 | | 4 | ; l=350 | 14 | 0.08 | | |
| | 2 | ; l=850 | 5 | 0.19 | | | 5 | ; l=550 | 8 | 0.12 | | |
| | 3 | ; l=450 | 12 | 0.10 | СФ12 | 1 | ; l=1950 | 4 | 0.43 | 5.62 | | |
| СФ5 | 1 | ; l=1950 | 4 | 0.43 | | 2 | ; l=1150 | 5 | 0.26 | | | |
| | 2 | ; l=1150 | 4 | 0.26 | | 3 | ; l=750 | 4 | 0.17 | | | |
| | 3 | ; l=350 | 24 | 0.08 | | 4 | ; l=350 | 14 | 0.08 | | | |
| СФ6 | 1 | ; l=2050 | 5 | 0.46 | | 5.68 | | 5 | ; l=450 | 8 | 0.10 | 8.35 |
| | 2 | ; l=1150 | 5 | 0.26 | СФ13 | 1 | ; l=2235 | 5 | 0.50 | | | |
| | 3 | ; l=350 | 16 | 0.08 | | 2 | ; l=1250 | 8 | 0.28 | | | |
| | 4 | ; l=450 | 8 | 0.10 | | 3 | ; l=850 | 5 | 0.19 | | | |
| СФ7 | 1 | ; l=1050 | 4 | 0.23 | | 4 | ; l=450 | 13 | 0.10 | | | |
| | 2 | ; l=750 | 3 | 0.17 | | 5 | ; l=750 | 8 | 0.17 | | | |
| | 3 | ; l=350 | 8 | 0.08 | СФ14 | 1 | ; l=1950 | 3 | 0.43 | 3.13 | | |
| | 4 | ; l=250 | 4 | 0.06 | | 2 | ; l=650 | 4 | 0.14 | | | |
| СФ8 | 1 | ; l=1050 | 5 | 0.23 | | 2.76 | | 3 | ; l=350 | | 4 | 0.08 |
| | 2 | ; l=850 | 3 | 0.19 | | | | 4 | ; l=250 | | 16 | 0.06 |
| | 3 | ; l=450 | 8 | 0.10 | СФ15 | 1 | ; l=1150 | 3 | 0.26 | 2.14 | | |
| | 4 | ; l=250 | 4 | 0.06 | | 2 | ; l=650 | 4 | 0.14 | | | |
| СФ9 | 1 | ; l=1850 | 4 | 0.41 | | 3.57 | | 3 | ; l=350 | | 4 | 0.08 |
| | 2 | ; l=750 | 3 | 0.17 | | | | 4 | ; l=250 | | 8 | 0.06 |
| | 3 | ; l=350 | 16 | 0.08 | СФ16 | 1 | ; l=850 | 4 | 0.41 | 4.18 | | |
| | 4 | ; l=250 | 4 | 0.06 | | 2 | ; l=1150 | 3 | 0.26 | | | |
| СФ10 | 1 | ; l=1850 | 5 | 0.41 | | 4.14 | | 3 | ; l=350 | | 16 | 0.08 |
| | 2 | ; l=850 | 3 | 0.19 | | | | 4 | ; l=250 | | 8 | 0.06 |
| | 3 | ; l=450 | 16 | 0.10 | | | | | | | | |
| | 4 | ; l=250 | 4 | 0.06 | | | | | | | | |



Привязан:

| | | | | | | |
|------------|-------------|----|--|---------------------------|------|--------|
| И контр. | Ивановская | ИЧ | 2-этажный 2-секционный 12-квартирный жилой дом с 1-2-3 комнатными квартирами | Стадия | лист | листов |
| Науч.маст. | Радыгин | РД | | | | |
| Зам.науч. | Землик | ЗЛ | | | | |
| ГАП | Бронзовская | БЗ | | | | |
| Гл.спец.к. | Ивановская | ИЧ | Спецификация на арма- турные сетки СФ3...СФ16 | ЦНИИЭП | | |
| Исполн. | Мичурин | МЧ | | | | |
| Проверил | Иванов | ИЧ | | гражданское строительство | | |
| Инв.№ | | | | | | |

114 - 12 - 227.90


АС

Absalom

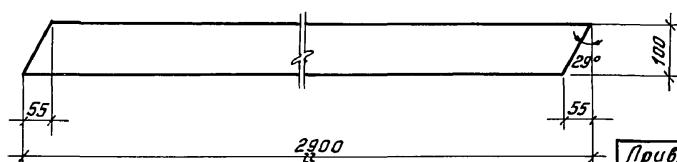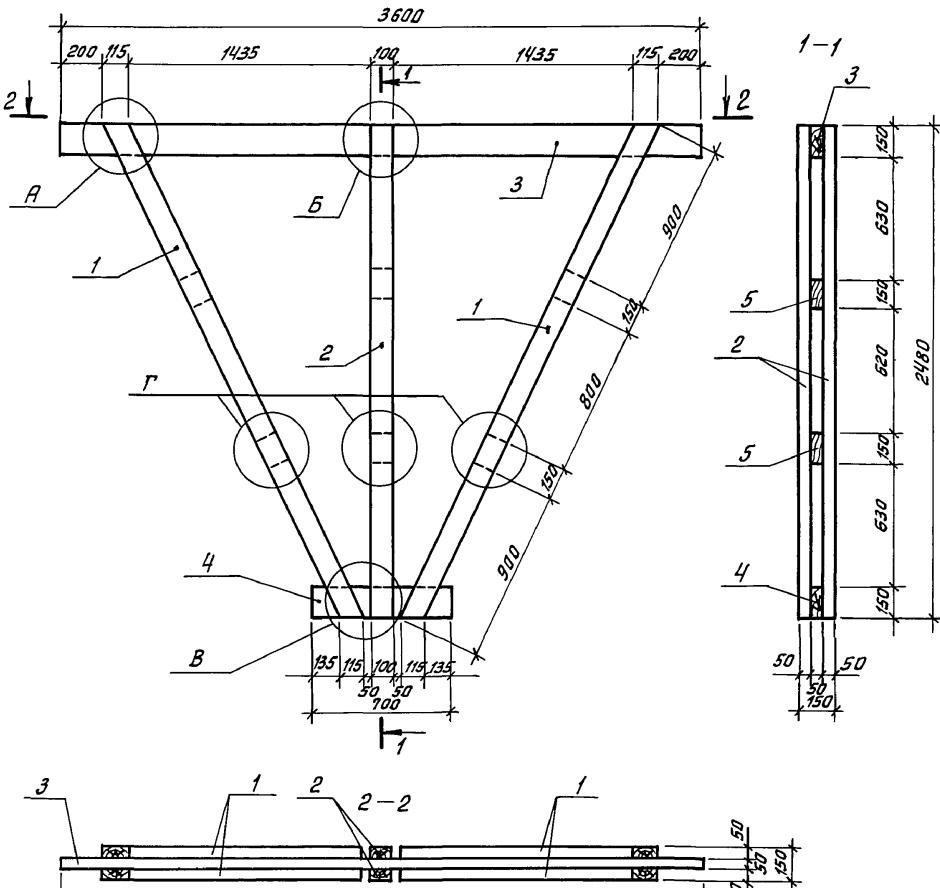

Привязан

ИНВ №

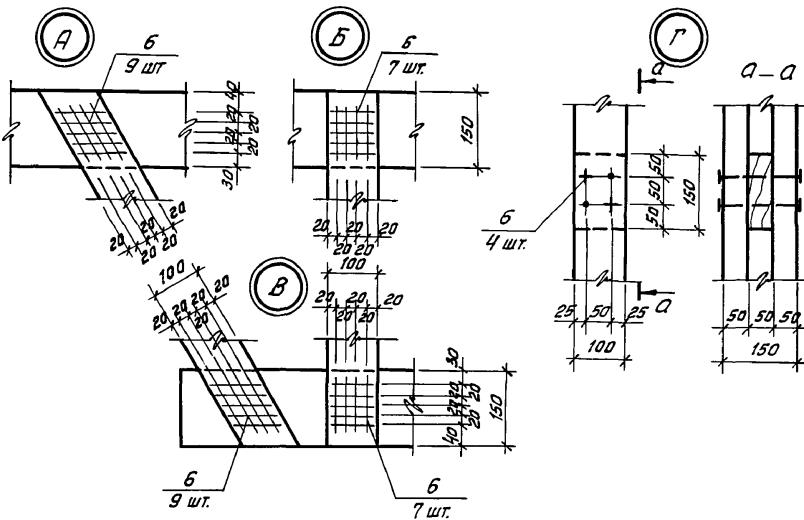

| Формат | Длина | Ширина | Обозначение | Наименование | Кол. | Примечание |
|--------|----------------|--------|-------------|-----------------------------|------|------------|
| | | | | Древесина хвойная | | |
| 1 | ГОСТ 24454-80Е | | | Подкос 50x100; Е=2900 | 4 | |
| 2 | ГОСТ 24454-80Е | | | Стойка 50x100; Е=2480 | 2 | |
| 3 | ГОСТ 24454-80Е | | | Верхний пояс 50x150; Е=3600 | 1 | |
| 4 | ГОСТ 24454-80Е | | | Нижний пояс 50x150; Е=700 | 2 | |
| 5 | ГОСТ 24454-80Е | | | Прокладка 50x100; Е=150 | 6 | |
| 6 | ГОСТ 4028-63* | | | Гвозди К5x150 | 74 | |

114-12-227.90



AC

| | | | | | |
|------------|------------|------|--|-------------------|----|
| | | | | 114 - 12 - 227.90 | AC |
| Н.контр. | Ивановская | Гриц | | | |
| Науч.масг. | Радыгин | Гриз | | | |
| зам.нач. | Земляк | Гриз | | | |
| ГАП | Брюзовская | Гриз | | | |
| Гл.спецн. | Ивановская | Гриц | | | |
| Исполнник | Нданов | Гриз | | | |
| Пробверил | Ивановская | Гриц | | | |

Ansooam I


ИИНБ. № подп. Подпись и дата взам. счёта

ЛНБ. № подл.

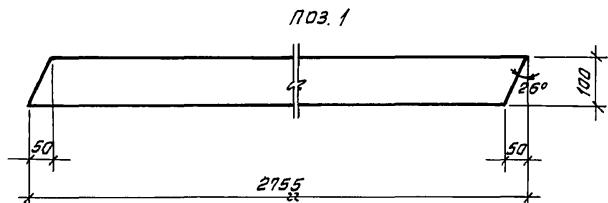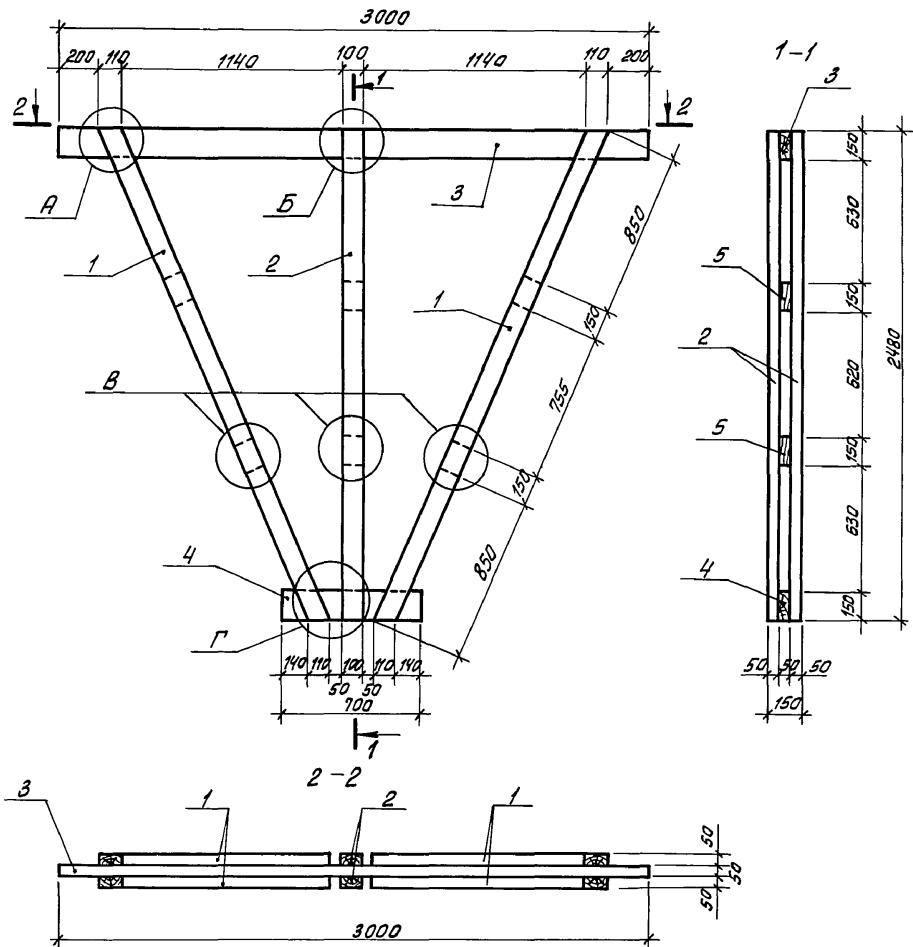

ПРИВЯЗКА

459

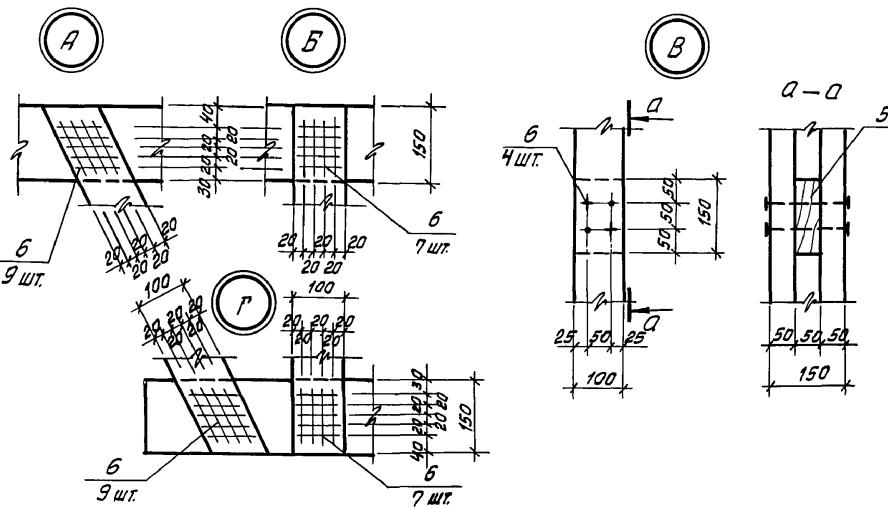

| Формат | Зона | Поз. | Обозначение | Наименование | Кол. | Примечание |
|--------|------|----------------|-----------------------------|-------------------|------|------------|
| | | | | Древесина хвойная | | |
| | 1 | ГОСТ 24454-80Е | Подкос 50x100; Е=2755 | | 4 | |
| | 2 | ГОСТ 24454-80Е | Стойка 50x100; Е=2480 | | 2 | |
| | 3 | ГОСТ 24454-80Е | Верхний пояс 50x150; Е=3000 | | 1 | |
| | 4 | ГОСТ 24454-80Е | Нижний пояс 50x150; Е=700 | | 1 | |
| | 5 | ГОСТ 24454-80Е | Прокладка 50x100; Е=150 | | 6 | |
| | | | | | | |
| | | | | | | |
| | | | | | | |
| | 5 | ГОСТ 4028-63* | Гвозди К5x150 | | 74 | |

144-12-227.90

AC



| | | | | | |
|-------------|-------------|-------------|--|---------------|----|
| | | | | 144-12-227.90 | АС |
| И.контр. | Ивановская | Ларина | | | |
| Науч.наст. | Родыгин | Родыгин | | | |
| Зам. нач. | Земляк | Земляк | | | |
| ГАП | Борисовский | Борисовский | | | |
| гл.спецп | Ивановская | Ивановская | | | |
| Исполнитель | Наданов | Наданов | | | |
| Проверил | Ивановская | Ивановская | | | |

24468-01 83





Инв. № подп.
2-3919-84

Подпись и дата
Взято подп.

Рабочим

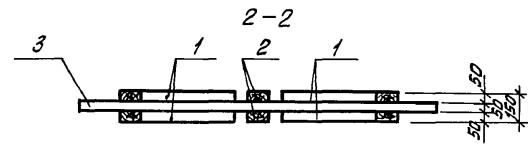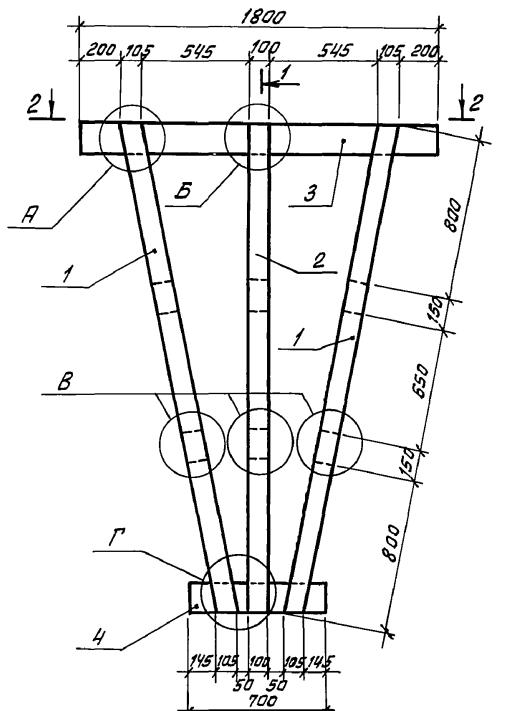

ПОЗ. 1

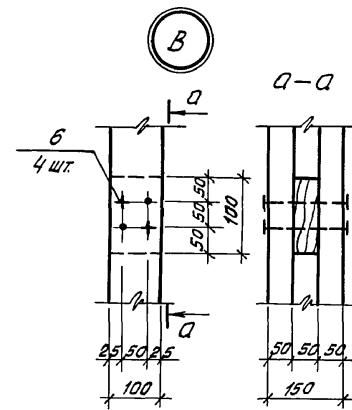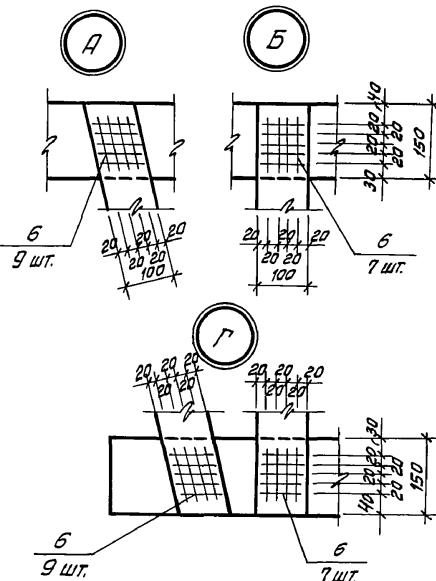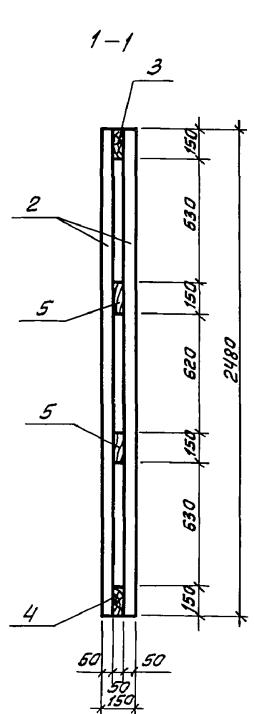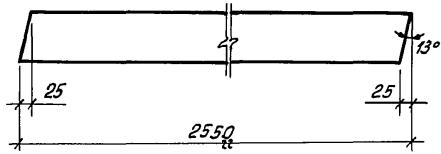

| Формат | Обозначение | Наименование | Кол. | Примечание |
|--------|-------------|-------------------|----------------------------------|------------|
| формат | зона | поз. | | |
| | | Древесина хвойная | | |
| | | 1 ГОСТ 24454-80Е | Подкос 50x150; $\ell=2550$ | 4 |
| | | 2 ГОСТ 24454-80Е | Стойка 50x100; $\ell=2480$ | 2 |
| | | 3 ГОСТ 24454-80Е | Верхний пояс 50x150; $\ell=1800$ | 1 |
| | | 4 ГОСТ 24454-80Е | Нижний пояс 50x150; $\ell=700$ | 1 |
| | | 5 ГОСТ 24454-80Е | Прокладка 50x100; $\ell=150$ | 6 |
| | | 6 ГОСТ 4028-63* | Гвозди К5x150 | 74 |

Привязан:

Н.контр. Ивановская
Науч.маст. Радыгин
Зам.нач. Земляк
ГАП Бряновский
Гл.спец. Ивановская
Исполнил. Жданов
Проверил. Ивановская

114 - 12 - 227.90

АС

2-этажный 2-секционный
12-квартирный жилой дом с
1-2-3-комнатными квартирами




| | | |
|--------|------|--------|
| Стадия | Лист | листов |
| P | 82 | |

Ферма стропильная
нижняя ФСН-3

ЦНИИЭП
гражданское строительство





24468-01 84

Abōm I

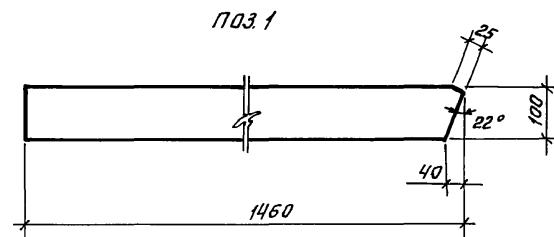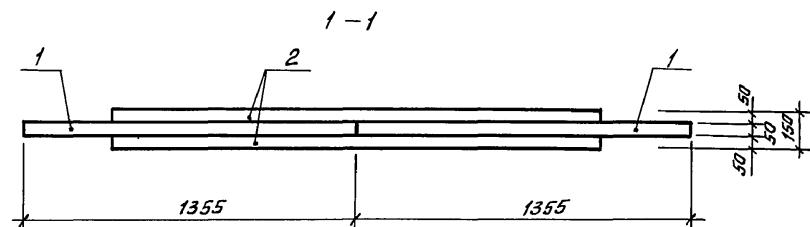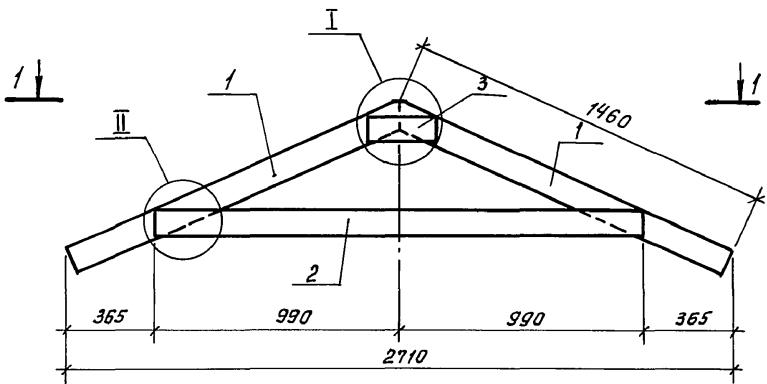

Приязан:

ИИБ. №

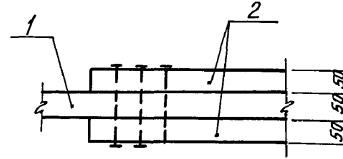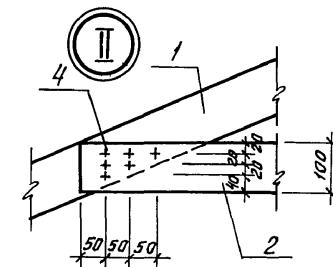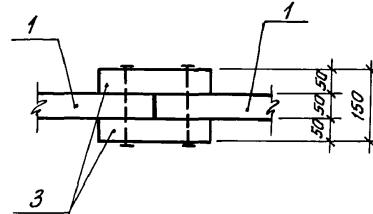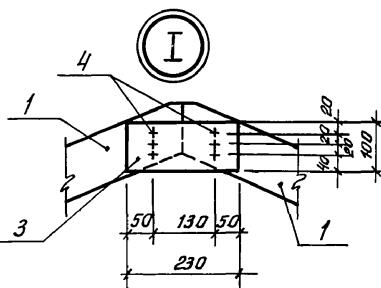

| Формат | Зона | Поз. | Обозначение | Наименование | Кол. | Примечание |
|--------|------|----------------|-------------|-----------------------------|------|------------|
| | | | | Древесина хвойная | | |
| | 1 | ГОСТ 24454-80Е | | Верхний пояс 50×100; Е=1460 | 2 | |
| | 2 | ГОСТ 24454-80Е | | Затяжка 50×100; Е=1980 | 2 | |
| | 3 | ГОСТ 2445-80Е | | Накладка 50×100; Е=230 | 2 | |
| | | | | | | |
| | 4 | ГОСТ 4028-63* | | Гвозди К5×150 | 18 | |
| | | | | | | |





114 - 12 - 227.90

AC

| | | | | | |
|-----------|--------------|---------------|--|--------------------|----|
| | | | | 114 - 12 - 227. 90 | AC |
| Н.контр. | Ивановская | <i>Улья</i> | | | |
| Научмаст. | Радыгин Н | <i>Рад</i> | | | |
| Замнауч. | Земляк | <i>Сер</i> | | | |
| ГАП | Бризазовский | <i>Димитр</i> | | | |
| Т.к.спец. | Ивановская | <i>Улья</i> | | | |
| Исполн. | Иванов | <i>Михаил</i> | | | |
| Проверил | Ивановская | <i>Улья</i> | | | |

Инв. № подл. Подпись и дата Взам. инв. №
2-3919-86

Альбом I

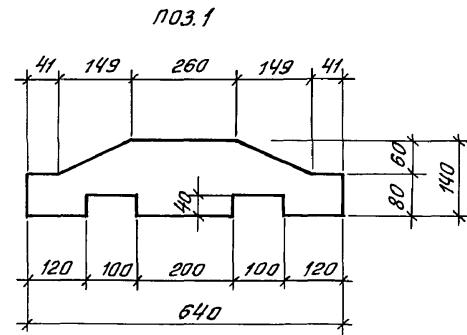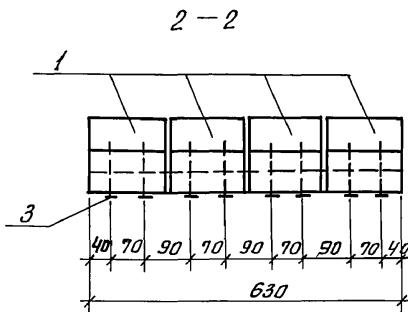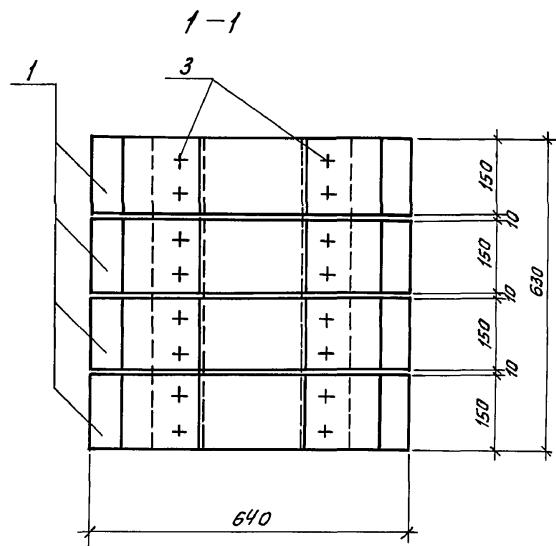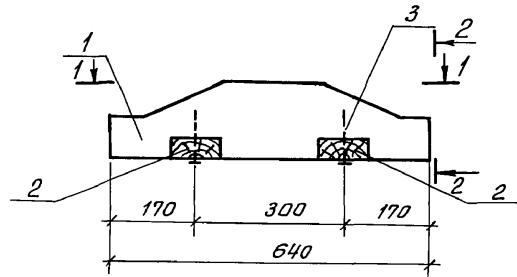

| Формат зона поз. | Обозначение | Наименование | Кол. | Приме- чание |
|------------------------|----------------|----------------------------|------|-----------------|
| | | Древесина хвойная | | |
| 1 | ГОСТ 24454-80Е | Брус 140x150; $\theta=640$ | 4 | |
| 2 | ГОСТ 24454-80Е | Доска 40x100; $\theta=630$ | 2 | |
| 3 | ГОСТ 4028-63* | Гвозди КЧx100 | 16 | |


Привязан:

| | | | | | | | |
|--------------------|------------------|----------------|---------------------------|-------------------|---------------------|--|--------------------|
| Нач. маст. Радыгин | Зам. нач. Земляк | ГРП Борновский | Гл. специалист Ивановская | Исполн. Никаноров | Проверка Ивановская | 114-12-227.90 | AC |
| Нач. маст. Радыгин | Зам. нач. Земляк | ГРП Борновский | Гл. специалист Ивановская | Исполн. Никаноров | Проверка Ивановская | 2-этажный 2-секционный 12-квартирный жилой дом с 1-2-3 комнатными квартирами | Стадия лист Листов |
| | | | | | | P 84 | |

Опорный элемент ЦНИИЭП
гражданское строительство

Альбом I

| | | |
|-------------|--------------------|--------------|
| Нн. № подп. | Платформа и дюбеля | Взять из б/к |
| 2-З919-87 | | |

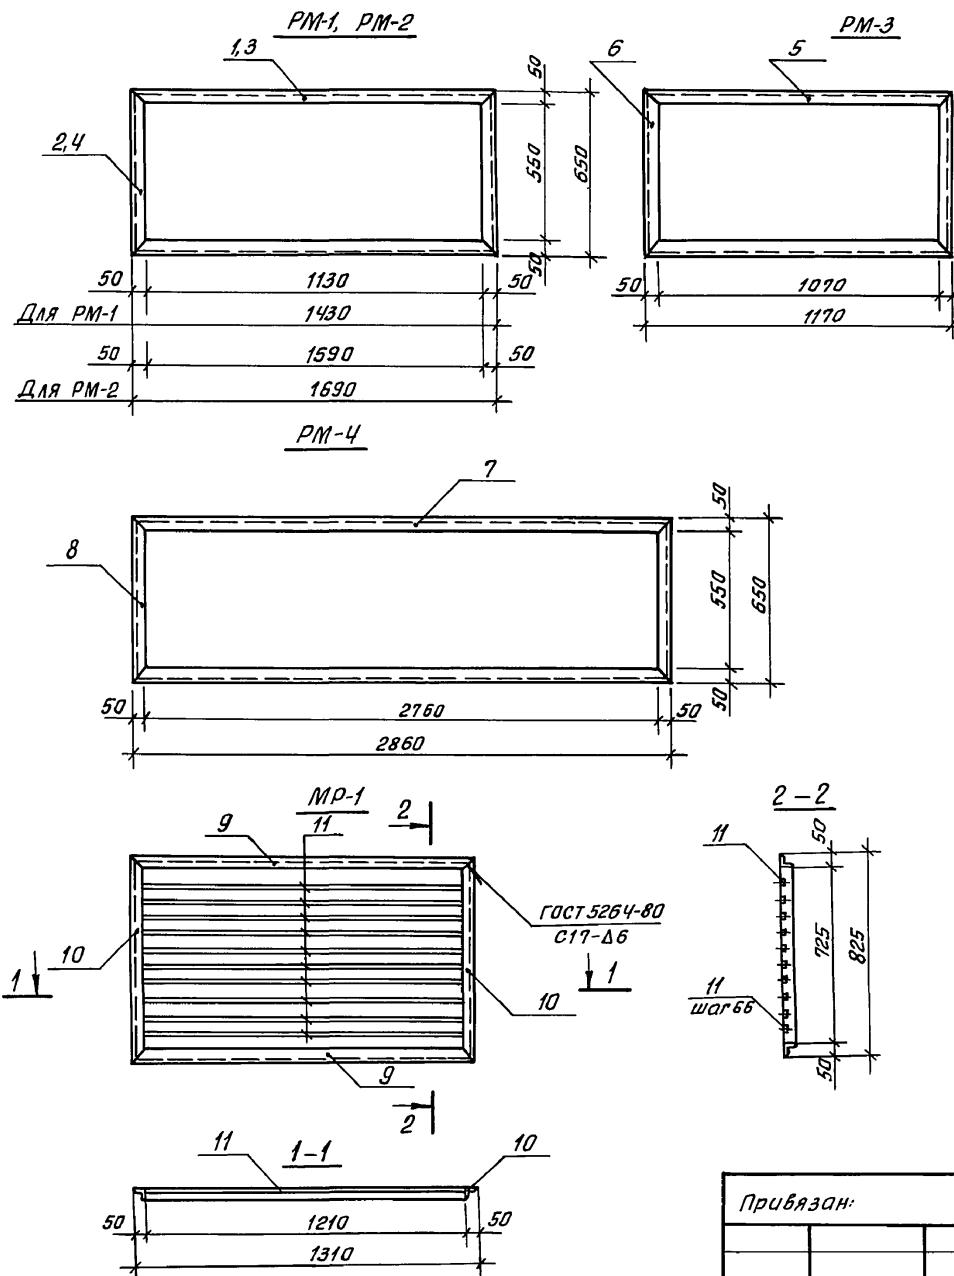

Привязан:

ННв.№

| Марка | Обозначение | Наименование | Кол. | Масса ед.кг | Прим. |
|-------|---------------|---|------|----------------|-------|
| PM-1 | | Решетка металлическая | | 15,68 | |
| 1 | | Уголок 50x50x5-8 ГОСТ 8509-86, Ст.3 КП2 ГОСТ 535-79, Е-1930 | 2 | 5,39 | |
| 2 | | Уголок 50x50x5-8 ГОСТ 8509-86, Ст.3 КП2 ГОСТ 535-79, Е-650 | 2 | 2,45 | |
| PM-2 | | Решетка металлическая | | 12,6 | |
| 3 | | Уголок 50x50x5-8 ГОСТ 8509-86, Ст.3 КП2 ГОСТ 535-79, Е-1630 | 2 | 6,37 | |
| 4 | | Уголок 50x50x5-8 ГОСТ 8509-86, Ст.3 КП2 ГОСТ 535-79, Е-650 | 2 | 2,45 | |
| PM-3 | | Решетка металлическая | | 13,7 | |
| 5 | | Уголок 50x50x5-8 ГОСТ 8509-86, Ст.3 КП2 ГОСТ 535-79, Е-1170 | 2 | 4,41 | |
| 6 | | Уголок 50x50x5-8 ГОСТ 8509-86, Ст.3 КП2 ГОСТ 535-79, Е-650 | 2 | 2,45 | |
| PM-4 | | Решетка металлическая | | 26,7 | |
| 7 | | Уголок 50x50x5-8 ГОСТ 8509-86, Ст.3 КП2 ГОСТ 535-79, Е-2860 | 2 | 10,9 | |
| 8 | | Уголок 50x50x5-8 ГОСТ 8509-86, Ст.3 КП2 ГОСТ 535-79, Е-650 | 2 | 2,45 | |
| MP-1 | | Решетка ограничения приямка | | 35,24 | |
| 9 | | Уголок 50x50x5-8 ГОСТ 8509-86, Ст.3 КП2 ГОСТ 535-79, Е-1310 | 2 | 4,95 | |
| 10 | | Уголок 50x50x5-8 ГОСТ 8509-86, Ст.3 КП2 ГОСТ 535-79, Е-925 | 2 | 3,12 | |
| 11 | ГОСТ 5781-82* | А-1-16, Е-1210 | 10 | 1,91 | |

| | | | | |
|------------|-------------|--|-------------------|----|
| | | | 114 - 12 - 227.90 | AC |
| И.контр. | Ивановская | | | |
| Нач.маст. | Радыгин | | | |
| Зам. нач. | Земляк | | | |
| ГАИ | Бринзовский | | | |
| Гл.спец.к. | Ивановская | | | |
| Исполн. | Тверитина | | | |
| Проверил | Ильин | | | |

2-этажный 2-секционный
12-квартирный жилой дом с
1-2-3 комнатными квартирами

Стадия лист Листов



р 85

MP-1, PM-1... PM-4

ЦНИИЭП
гражданское строительство

Альбом I

Инв. № подл. Подпись и дата Взам. инв. №
2-3919-88

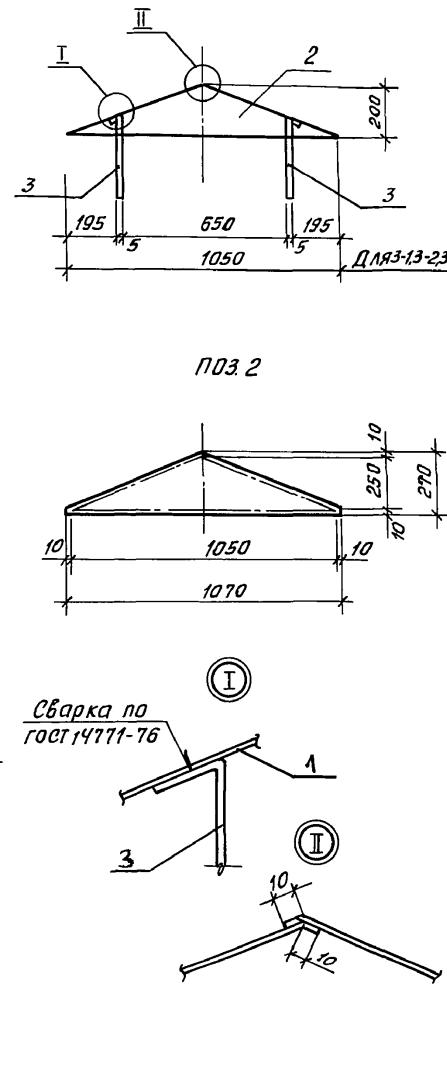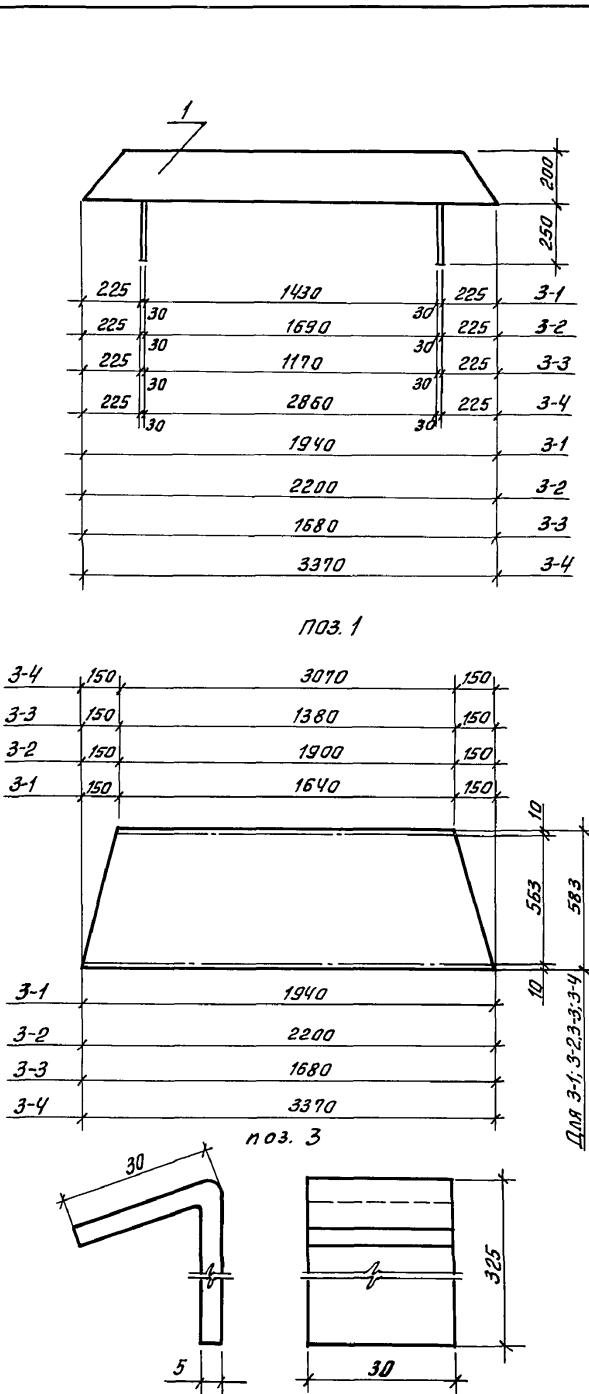


| Марка, поз. | Обозначение | Наименование | Кол. | Масса ед, кг | Прим. |
|-------------|-------------|---|------|--------------|-------|
| 3-1 | | ЗОНТ 3-1 | | 1902 | |
| 1 | | Лист <u>Б 10 ГОСТ 19903-74*</u> ; Ст.3 <u>ГОСТ 16523-70*</u> ; Е-1940 | 2 | 7,54 | |
| 2 | | Лист <u>Б 10 ГОСТ 19903-74*</u> ; Ст.3 <u>ГОСТ 16523-70*</u> ; Е-1070 | 2 | 1,13 | |
| 3 | | Полоса <u>5x30 ГОСТ 103-76</u> ; Ст.3 <u>ГОСТ 533-79</u> ; Е-360 | 4 | 0,42 | |
| 3-2 | | ЗОНТ 3-2 | | 2140 | |
| 1 | | Лист <u>Б 10 ГОСТ 19903-74*</u> ; Ст.3 <u>ГОСТ 16523-70*</u> ; Е-2200 | 2 | 8,73 | |
| 2 | | Лист <u>Б 10 ГОСТ 19903-74*</u> ; Ст.3 <u>ГОСТ 16523-70*</u> ; Е-1070 | 2 | 1,13 | |
| 3 | | Полоса <u>-5x30 ГОСТ 103-76</u> ; Ст.3 <u>ГОСТ 533-79</u> ; Е-360 | 4 | 0,42 | |
| 3-3 | | ЗОНТ 3-3 | | 16,64 | |
| 1 | | Лист <u>Б 10 ГОСТ 19903-74*</u> ; Ст.3 <u>ГОСТ 16523-70*</u> ; Е-1680 | 2 | 6,35 | |
| 2 | | Лист <u>Б 10 ГОСТ 19903-74*</u> ; Ст.3 <u>ГОСТ 16523-70*</u> ; Е-1070 | 2 | 1,13 | |
| 3 | | Полоса <u>-5x30 ГОСТ 103-76</u> ; Ст.3 <u>ГОСТ 533-79</u> ; Е-360 | 4 | 0,42 | |
| 3-4 | | ЗОНТ 3-4 | | 32,98 | |
| 1 | | Лист <u>Б 10 ГОСТ 19903-74*</u> ; Ст.3 <u>ГОСТ 16523-70*</u> ; Е-3370 | 2 | 14,1 | |
| 2 | | Лист <u>Б 10 ГОСТ 19903-74*</u> ; Ст.3 <u>ГОСТ 16523-70*</u> ; Е-1070 | 2 | 1,13 | |
| 3 | | Полоса <u>-5x30 ГОСТ 103-76</u> ; Ст.3 <u>ГОСТ 533-79</u> ; Е-360 | 5 | 0,42 | |

| | | | | |
|--|----------------|------|---------------|----|
| | | | 114-12-227.90 | AC |
| Н.контр. | Ивановская | | | |
| Науч.мас. | Радыгин | | | |
| Зам.нач. | Земляк | | | |
| ГАП | Бринзовский | | | |
| Гл.спец.к. | Ивановская | | | |
| Исполн. | Тверитина | | | |
| Инв.№ | Проберил | | | |
| | Жданов | | | |
| 2-этажный 2-секционный 12-квартирный жилой дом с 1-2-3 комнатными квартирами | Стадия | Лист | Листов | |
| | | | | 86 |
| Зонты 3-1...3-4 | ЦНИИЭП | | | |
| | граждансьстрой | | | |

Anōnīmū

Шкаф Ш-1; антресоль А-1

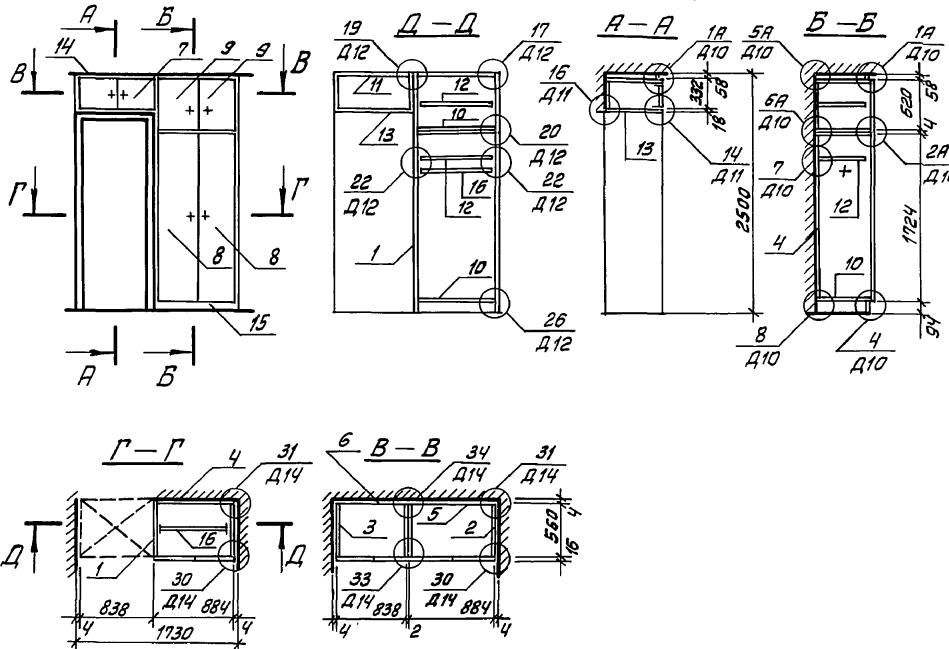

Спецификация

| Формат | Эдона | Номер | Обозначение | Наименование | Кол. | Примеч. |
|--------------------------|-------|-------|--------------------------|-----------------------------------|------|----------|
| <u>Документация</u> | | | | | | |
| A-3 | | | 1.172.5-5-00.000 - то | Техническое описание | | |
| A-3 | | | 1.172.5-5-00.000 - Д10 | Узлы: 1а, 2а, 4, 5а, 6а, 7, 8 | | |
| A-3 | | | 1.172.5-5-00.000 - Д11 | Узлы: 14 | | |
| A-3 | | | 1.172.5-5-00.000 - Д12 | Узлы: 17, 19, 20, 22, 26 | | |
| A-3 | | | 1.172.5-5-00.000 - Д14 | Узлы: 30, 31, 33, 34 | | |
| <u>Сборочные единицы</u> | | | | | | |
| A-3 | 1 | | 1.172.5-5-01.000-01 | Стенка боковая шкафа СБ 5-18 | 2 | 560x1824 |
| A-3 | 2 | | 1.172.5-5-01.000-09 | Стенка боковая антресоли СБ 5-6 | 2 | 560x624 |
| A-3 | 3 | | 1.172.5-5-01.000-03 | Стенка боковая антресоли СБ 5-3 | 2 | 560x336 |
| A-3 | 4 | | 1.172.5-5-03.000-04 | Стенка звоняя шкафа СВ 8.8-17 | 1 | 882x1724 |
| A-3 | 5 | | 1.172.5-5-03.000-28 | Стенка звоняя антресоли СВ 8.8-6 | 1 | 882x620 |
| A-3 | 6 | | 1.172.5-5-03.000-09 | Стенка звоняя антресоли СВ 8-3 | 1 | 834x332 |
| A-3 | 7 | | 1.172.5-5-04.000-18 | Блок дверки антресоли БДА 8-3 | 1 | 836x332 |
| A-3 | 8 | | 1.172.5-5-04.200-19 | Полотно дверки шкафа ПД 4.4-17 | 2 | 440x1724 |
| A-3 | 9 | | 1.172.5-5-04.200-10 | Полотно дверки антресоли ПД 4.4-6 | 2 | 440x620 |
| A-3 | 10 | | 1.172.5-5-05.000-10 | Полка конструктивная ПК В-5-5 | 4 | 868x560 |
| A-3 | 11 | | 1.172.5-5-05.000-09 | Полка конструктивная ПК В-5 | 1 | 820x560 |
| A-3 | 12 | | 1.172.5-5-06.000-10 | Полка приставная ПП В-5-5 | 2 | 864x545 |
| A-3 | 13 | | 1.172.5-5-07.000-02 | Полка антресольная ПА 9-5 | 1 | 900x560 |
| <u>Детали</u> | | | | | | |
| A-3 | 14 | | 1.172.5-5-00.001 | Наличник | п.м. | 58 |
| A-3 | 15 | | 1.172.5-5-00.002 | Цоколь | п.м. | 17 |
| A-3 | 16 | | 1.172.5-5-00.003-01 | Штанга ШТ-2 | 1 | |
| A-3 | 17 | | 1.172.5-5-00.004 | Штангодержатель | 2 | |
| A-3 | 18 | | 1.172.5-5-00.007 | Угольник УМ-1 | 3 | |
| | | | Стандартные изделия | | | |
| | | | Изделия | | | |
| | | | Винт М6x10 ГОСТ 17475-80 | | 40 | |
| | | | Стяжка 2.16 | | 20 | |
| | | | Полкодержатель 5.4-5 | | 8 | |

114-12-227.90

AC

| | |
|-----------|--------------|
| И.контр | Брикозовский |
| Нач.маст | Радыгин |
| Зам. нач | Земляк |
| ГАП | Брикозовская |
| Гл.спец.к | Ивановская |

2-ЭТАННЫЙ 2-СЕКЦИОННЫЙ
12-КВАРТИРНЫЙ ЖИЛОЙ
1-2-3 КОМНАТНЫМИ КВАРТИРАМИ

| Ный дом с ира- ми | Стадия | Масса | Масштаб |
|----------------------------|--------|-------|---------|
| | P | - | 1:50 |

Исполн. Ваулина Григор
Проф. Булгатов Роберт


**Встроенные шкафы и
антресоли Ш-1, А-1**

24468-01 89




Инв. № подл. Пояснительная записка
2-3919-90

Альбом Г

ШКАФ Ш-2, АНТРЕСОЛЬ А-2

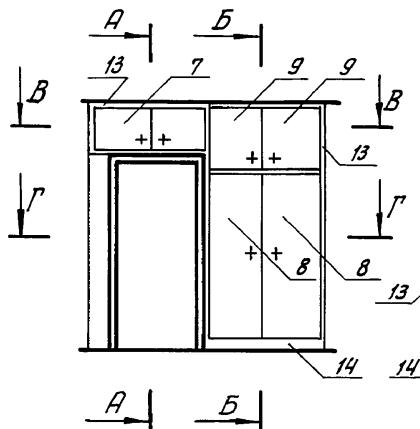

ШКАФ (Ш-2)' АНТРЕСОЛЬ (А-2)'

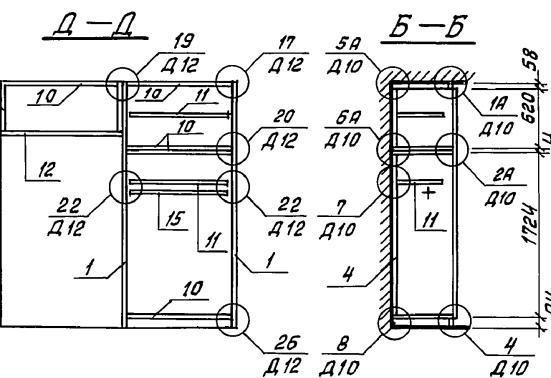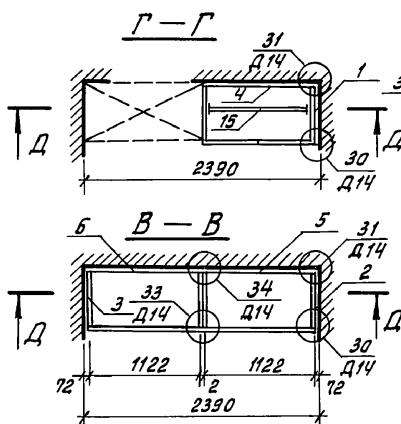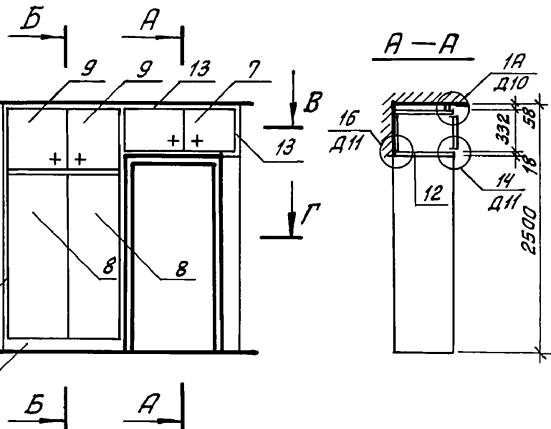

Спецификация

| Формат | Зона | Поз. | Обозначение | Наименование | Код шк-03 А2 [42] | Примеч. |
|-------------------------------|------|----------------------|---------------------------------------|------------------------------|-------------------------|---------|
| | | | | | | |
| <u>Документация</u> | | | | | | |
| A-3 | | | 1.172.5-5-00.000 то | Техническое описание | | |
| A-3 | | | 1.172.5-5-00.000 -Д10 | Узлы 1A, 2A, 4, 5A, 6A, 7, 8 | | |
| A-3 | | | 1.172.5-5-00.000 -Д11 | Узел 1Ч | | |
| A-3 | | | 1.172.5-5-00.000 -Д12 | Узлы 17, 19, 20, 22, 26 | | |
| A-3 | | | 1.172.5-5-00.000 -Д14 | Узлы 30, 31, 33, 34 | | |
| <u>Сборочные единицы</u> | | | | | | |
| A-3 | 1 | 1.172.5-5-01.000 -01 | Стенка боковая шкафа СБ 5-18 | 2 2 | 560x1824 | |
| A-3 | 2 | 1.172.5-5-01.000 -09 | Стенка боковая антресоли СБ 5-6 | 2 2 | 560x624 | |
| A-3 | 3 | 1.172.5-5-01.000 -03 | Стенка боковая антресоли СБ 5-3 | 2 2 | 560x336 | |
| A-3 | 4 | 1.172.5-5-02.000 -05 | Стенка задняя шкафа СВ 11-17 | 1 1 | 1122x1724 | |
| A-3 | 5 | 1.172.5-5-02.000 -29 | Стенка задняя антресоли СВ 11-6 | 1 1 | 1122x620 | |
| A-3 | 6 | 1.172.5-5-02.000 -11 | Стенка задняя антресоли СВ 11-3 | 1 1 | 1122x332 | |
| A-3 | 7 | 1.172.5-5-04.000 -20 | Блок дверки антресоли БДА 11-3 | 1 1 | 1124x332 | |
| A-3 | 8 | 1.172.5-5-04.200 -20 | Полотно дверки шкафа ПД 5-17 | 2 2 | 560x1724 | |
| A-3 | 9 | 1.172.5-5-04.200 -11 | Полотно дверки антресоли ПД 5-6 | 2 2 | 560x620 | |
| A-3 | 10 | 1.172.5-5-05.000 -11 | Полка конструктивная ПК 11-5 | 5 5 | 1108x560 | |
| A-3 | 11 | 1.172.5-5-06.000 -11 | Полка переставная ПП 11-5 | 2 2 | 1104x545 | |
| A-3 | 12 | 1.172.5-5-07.000 -03 | Полка антресольная ПА 12-5 | 1 1 | 1200x560 | |
| <u>Детали</u> | | | | | | |
| A-3 | 13 | 1.172.5-5-00.001 | Наличник | П.М. | 7474 | |
| A-3 | 14 | 1.172.5-5-00.002 | Цоколь | П.М. | 2222 | |
| A-3 | 15 | 1.172.5-5-00.003 -02 | Штанга ШТ-3 | | 1 1 | |
| A-3 | 16 | 1.172.5-5-00.004 | Штангодержатель | | 2 2 | |
| A-3 | 17 | 1.172.5-5-00.007 | Угольник УМ-1 | | 3 3 | |
| <u>Стали и прочие изделия</u> | | | | | | |
| | | | Винт М6x10 ГОСТ 17475-80 | | 40 40 | |
| | | | Стяжка 2,16 | | 20 20 | |
| | | | Полкодержатель 5,4-5 | | 8 8 | |


114-12-227.90

АС

| Н.контр | Брикозовский | Лихачев | Стадия | Масса | Масштаб |
|--|--------------|--------------|---------|--------|---------|
| Н.мост | Родыгин | Родыгин | P | - | 1:50 |
| зам.нач | Земляк | Земляк | | | |
| ГАП | Брикозовский | Брикозовский | | | |
| Гл.спец | Ивановская | Ивановская | Лист 88 | Листов | |
| Исполн | Васулина | Васулина | | | |
| провер. | Буллатов | Буллатов | | | |
| <u>Шкафы встроенные и антресоли Ш-2, А-2</u> | | | | | |
| ЦНИИЭП гражданское строительство | | | | | |

24468-01 90

Андрей Г.

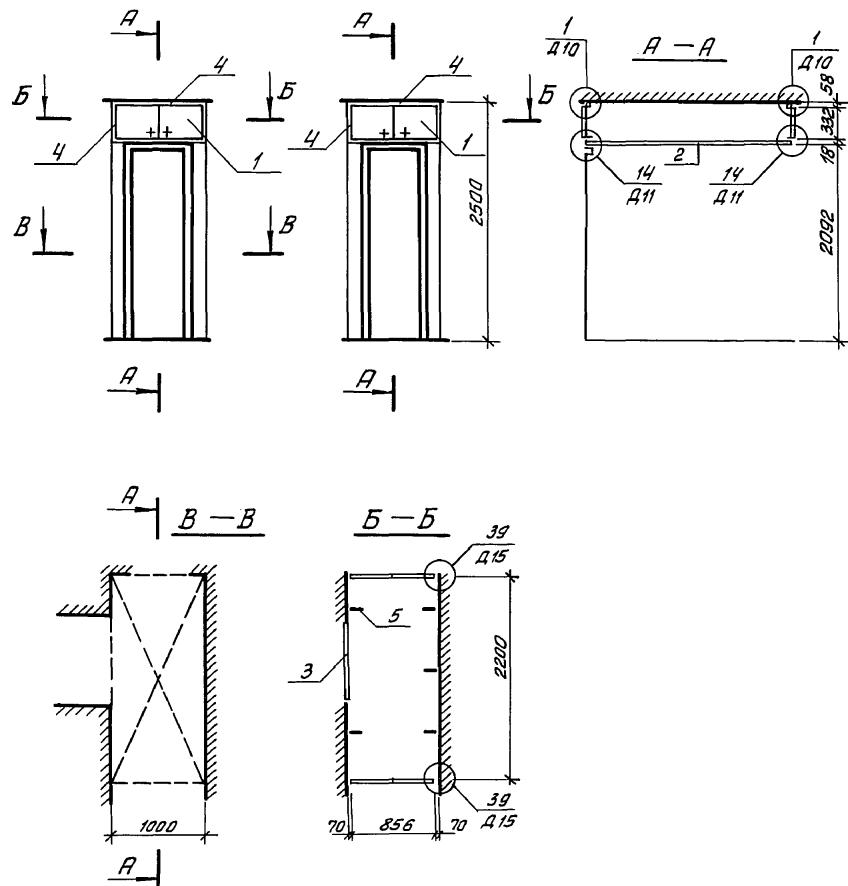Антресоль А-3

| | | | |
|-----------|------------|----------------|--------------|
| Н.№ | Планировка | Площадь и дата | Взам. инв. № |
| 2-3919-91 | | | |

Спецификация

| Формат З.оно Глаз. | Обозначение | Наименование | Кол. | Примеч. |
|--------------------------|-----------------------|------------------------------------|------|----------|
| <u>Документация</u> | | | | |
| A-3 | 1.172.5-5-00.000 то | Техническое описание | | |
| A-3 | 1.172.5-5-00.000 Д10 | Узлы 1 | | |
| A-3 | 1.172.5-5-00.000 Д11 | Узлы 14 | | |
| A-3 | 1.172.5-5-00.000 Д15 | Узлы 39 | | |
| <u>Сборочные единицы</u> | | | | |
| A-3 | 1 1.172.5-5-04.000-19 | БЛОК дверки антресоли БДЯ 8.8-3 | 2 | 884x332 |
| A-3 | 2 1.172.5-5-07.000 | Полка антресольная ПА | 1 | 900x2200 |
| A-3 | 3 1.172.5-5-01.000-02 | Стенка боковая антресоли СБЧ-3 | 2 | 416x336 |
| <u>Детали</u> | | | | |
| A-3 | 4 1.172.5-5-00.001 | Наличник | П.М. | 1.8 |
| A-3 | 5 1.172.5-5-00.007 | Угольник УМ-1 | | 6 |

| | | | | | |
|--------------------------|-------------|-------|--------|-------|---------|
| И.контр | Брянцевский | Планш | Стадия | Масса | Масштаб |
| Нач.масл | Радыгин | Р | | | |
| зам.науч | Земляк | | | | |
| ГАП | Брянцевский | | | | |
| Гл.спец | Ивановская | | | | |
| Исполн. | Васулина | Лист | P | - | 1:50 |
| Провер. | Булатов | 89 | | | листов |
| Встроенная антресоль А-3 | | | ЦНИИЭП | | |
| граждансельстрой | | | | | |
| 24468-01 91 | | | | | |




144 - 12 - 227.90

АС

2-этажный 2-секционный
12-квартирный жилой дом с
1-2-3 комнатными квартирами

Встроенная антресоль А-3

Альбом I

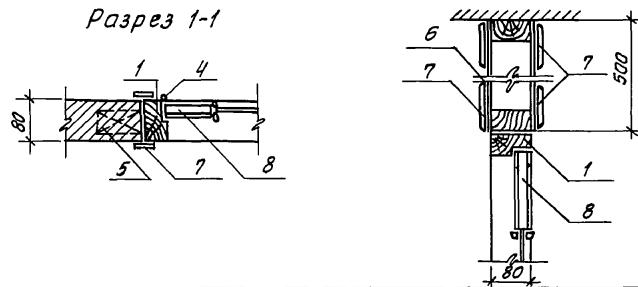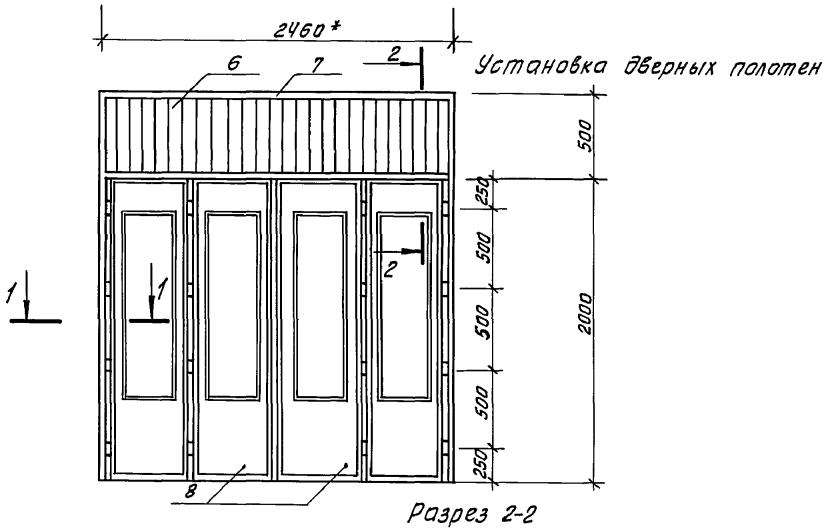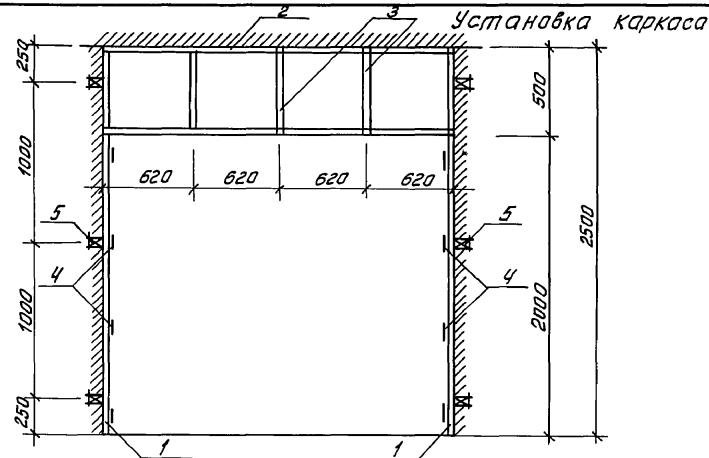

| | | |
|------------------|---------------------|----------------|
| Лин. № документа | Подпись исполнителя | Высокий индекс |
| 2-3919 - 92 | | |

Спецификация материалов

| Поз. | Обозначение | Наименование | Кол. | Масса в б., кг | Примеч. |
|------|---|---------------------------|------|-------------------|---------|
| 1 | Пиломатериалы хвойные гост 24454-80Е | Стойки брусы 80x44 Е=2500 | 2 | | |
| 2 | то же | Брус 80x44 Е=2480 | 2 | | |
| 3 | то же | Брус 80x44 Е=400 | 3 | | |
| 4 | гост 5088-72, гост 17585 | Петли накладные | 32 | | |
| 5 | Пиломатериалы хвойные гост 24454-80Е | Пробки Ф50 Е=100 | 6 | | |
| 6 | то же | Доски обшивки м² | 2,5 | | |
| 7 | то же | Наличник п.м. | 400 | | |
| 8 | 1.136-10 | Дверной блок до 21-13 | 2 | | |

* Размер уточнить по месту

| | | | | | |
|-------------------------|---------|--------------------|--------------------|--|-------------------------------|
| | | | | МЧ - 12 - 227.90 | AC |
| И.кантр. брнозовский | Радыгин | Зам нач. земляк | ГАП брнозовский | 2-этажный 2-секционный 12-квартирный жилой дом с 1-2-3 комнатными квартирами | Стадия Р лист 90 листов |
| нач.масл. | Радыгин | земляк | ГАП | | |
| | | | | Раздвижная перегородка РП-1 | ЦНИИЭП гражданскострой |

24468 - 01

92

ФР