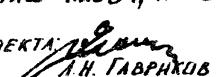


типовoy ПРОЕКТ
284-4-112.86
БАНЯ НА 100 МЕСТ
С ПРАЧЕЧНОЙ
САМООБСЛУЖИВАНИЯ
НА 125 кг БЕЛЬЯ В СМЕНУ

АЛЬБОМ - I
(из 2^х частей)
ЧАСТЬ-2

Конструкции
ЖЕЛЕЗОБЕТОННЫЕ И МЕТАЛЛИЧЕСКИЕ.
ТЕХНОЛОГИЧЕСКИЕ ЧЕРТЕЖИ.

на основании разрешения
№ 128-87 от 31.12.87г. внесены
изменения на листах КМСБ Ч КЖС8

Гл. инженер проекта: 
А.Н. Тавринов

21532-02

ПРИЛОЖЕНИЯ	
к №	

Госстрой СССР
ЦЕНТРАЛЬНЫЙ ИНСТИТУТ ТИПОВОГО ПРОЕКТИРОВАНИЯ
Свердловский филиал
620062, г.Свердловск-62, ул.Чебышева,4
Заказ №1248 Изв.№21532-02 тираж 200
Сдано в печать 17.02.1986г. цена 4-79

типовoyй проект

284-4-112.86

БАНЯ НА 100 МЕСТ
С ПРАЧЕЧНОЙ
САМООБСЛУЖИВАНИЯ
на 125 кг БЕЛЬЯ в СМЕНУ
АЛЬБОМ - I ЧАСТЬ -2

СОСТАВ ПРОЕКТА:

Альбом I - Пояснительная записка. Архитектурные решения.

Часть 1

Альбом I - Конструкции железобетонные и металлические. Технологические чертежи.

Часть 2

Альбом II - Изделия заводского изготовления.

Альбом III - Внутренний водопровод и канализация. Отопление и вентиляция. Тепловой пункт.

Альбом IV - Электрооборудование и электроосвещение. Связь и сигнализация.

Автоматизация санитарно-технических систем.

Альбом V - Чертежи задания заводу-изготовителю.

Альбом VI - Спецификация оборудования.

Альбом VII - Ведомости потребности в материалах.

Альбом VIII - Сметы.

21532-02

Разработан
проектным институтом
«Гипрокоммунстрой»

Главный инженер института

Л.Н. Гавриков

В.П. Сапроненков
Л.Н. Гавриков

На основании разрешения № 128-87 от 31.12.87г. внесены изменения на листах №№ 5 и №№ 8
Гл. инженер проекта <i>Л.Н. Гавриков</i>

Утвержден Минжилкомхозом РСФСР
Приказ N 7-тд от 27.12. 1985 г.
Введен в действие Гипрокоммунстроем
Приказ N 195 от 25.07. 1986 г.

			Привязан	
Инв. №				

№ п.п.	Наименование	Марка	№ стр.
1	Обложка.		
2	Титульный лист.		
3	Содержание альбома. Конструкции железобетонные.		2
4	Общие данные.	КЖ-1-3	3-5
5	Схема расположения элементов фундаментов в осях А-Г.	КЖ-4	6
6	Схема расположения элементов фундаментов в осях Г-И.	КЖ-5	7
7	Сечения 1-1÷7-7.	КЖ-6	8
8	Сечения 8-8÷13-13.	КЖ-7	9
9	Сечения 14-14÷17-17. Фм-3, Фм-4.	КЖ-8	10
10	Монолитные фундаменты Фм-1; Фм-2.	КЖ-9	11
11	Схемы расположения элементов крылец и входов в подполье.	КЖ-10	12
12	Схема расположения фундаментов под оборудование и приямка на отм. -1.650 и -1.100. Фундаменты Фом-1÷Фом-5.	КЖ-11	13
13	Схема расположения фундаментов под оборудование на отм. 0140. Фундаменты Фом-7, Фом-8	КЖ-12	14
14	Схема расположения элементов опор под баки Рама ФИ-1. Фундаменты Фом-6; Фом-9. Сечения 1-1÷5-5.	КЖ-13	15
15	Схема расположения элементов воздушных каналов.	КЖ-14	16
16	Схема расположения элементов площадки на отм. 0.100.	КЖ-15	17
17	Схемы расположения элементов каркаса. Узлы 1, 2, 3.	КЖ-16	18
18	Разрезы 1-1÷6-6.	КЖ-17	19
19	Схема расположения элементов перекрытия на отм. 0.000 в осях А-Г. Узлы 1-4	КЖ-18	20
20	Схема расположения элементов перекрытия на отм. 0.000 в осях Г-И.	КЖ-19	21

№ п.п.	Наименование	Марка	№ стр.
21	Схема расположения элементов перекрытия на отм. 3.600 в осях А-Г.	КЖ-20	22
22	Схема расположения элементов перекрытия на отм. 3.600 в осях Г-И.	КЖ-21	23
23	Схема расположения элементов перекрытия на отм. 7.200 в осях А-Г.	КЖ-22	24
24	Схема расположения элементов перекрытия на отм. 7.200 в осях Г-И.	КЖ-23	25
25	Схема расположения элементов покрытия вентилируемой кровли в осях А-Г.	КЖ-24	26
26	Схема расположения элементов покрытия вентилируемой кровли в осях Г-И.	КЖ-25	27
27	Схема расположения элементов покрытия этажа	КЖ-26	28
28	Спецификация к схемам расположения элементов перекрытия и покрытия.	КЖ-27, 28	29, 30
29	Участки монолитные Ум-1÷Ум-3.	КЖ-29	31
30	Участки монолитные Ум-4÷Ум-6; Ум-12.	КЖ-30	32
31	Участки монолитные Ум-7÷Ум-9.	КЖ-31	33
32	Участки монолитные Ум-10; Ум-11; Ум-14.	КЖ-32	34
33	Монолитные участки Ум-13; Ум-15÷Ум-17.	КЖ-33	35
34	Участки монолитные Ум-18÷Ум-20.	КЖ-34	36
35	Монолитное покрытие МП 1 на отм. 0.000 и МП 2 на отм. 3.600 (вариант) ОПАЛУБКА	КЖ-35	37
36	Схема армирования монолитного перекрытия МП-1. Сечения 1-1, 2-2.	КЖ-36	38
37	Схема армирования монолитного перекрытия МП-2. Сечения 3-3÷7-7.	КЖ-37	39
38	Сечения 8-8÷13-13. Узел 1.	КЖ-38	40
39	Монолитное перекрытие МП-3 на отм. 7.200	КЖ-39	41
40	Схема армирования монолитного перекрытия МП-3. Сечения 1-1÷6-6.	КЖ-40	42
41	Схема расположения прогонов на отм. 8.36 между осями 2-8, В-Е	КЖ-41	43

№ п.п.	Наименование	Марка	№ стр.
42	Схемы расположения элементов перекрытия на отм. 8.000 и перемычки под баки.	КЖ-42	44
43	Схема расположения элементов бассейна. Разрезы 1-1; 2-2.	КЖ-43	45
44	Разрезы 1-1; 2-2 (армирование). Узлы А, Б, В. Лестницы ЛМ-1 и ЛМ-2.	КЖ-44	46
45	Схема армирования ванны бассейна. Сечения 1-1÷3-3. Узел Г.	КЖ-45	47
46	Рама РИ-1 (армирование). Сечения.	КЖ-46	48
47	Баки БИ-1 и БИ-2 (армирование). Сечения.	КЖ-47	49
48	Схема расположения элементов обходной дорожки участки монолитные Ум-1; Ум-2.	КЖ-48	50
49	Микробассейны №1÷4. Узлы 1, 2, 3.	КЖ-49	51
50	Микробассейны №1÷4. Опалубка и армирование.	КЖ-50	52
	Конструкции металлические		
51	Общие данные.	КИ-1	53
52	Бак горячей воды V=7.5 м ³ .	КИ-2	54
53	Бак холодной воды V=7.5 м ³ и промывной бак V=5.0 м ³	КИ-3	55
54	Поддоны ПИ-1; ПИ-2; ПИ-3	КИ-4	56
	Технологические чертежи		
55	План 1 этажа в осях А-Г с расстановкой технологического оборудования.	ТХ-1	57
56	План 1 этажа в осях Г-И с расстановкой технологического оборудования.	ТХ-2	58
57	Фрагменты плана 1 этажа с расстановкой оборудования прачечной и буфета.	ТХ-3	59
58	План 2 этажа в осях А-Г с расстановкой технологического оборудования.	ТХ-4	60
59	План 2 этажа в осях Г-И с расстановкой технологического оборудования.	ТХ-5	61

Ведомость чертежей основного комплекта марки КЖ.

Лист	Наименование	Примечание
1	Общие данные (начало).	
2	Общие данные (продолжение).	
3	Общие данные (окончание).	
4	Схема расположения элементов фундаментов в осях А-Г.	
5	Схема расположения элементов фундаментов в осях Г-И.	
6	Сечения фундаментов 4-1÷7-7.	
7	Сечения фундаментов 8-8÷13-13.	
8	Сечения фундаментов 14-14÷17-17. ФМ3; ФМ4.	
9	Фундаменты монолитные ФМ1; ФМ2.	
10	Схемы расположения элементов крылец и входов в подполье.	
11	Схемы расположения фундаментов под оборудование и приямка на отм. -1.650 и -1.100. Фундаменты ФОМ1-ФОМ5.	
12	Схема расположения фундаментов под оборудование на отм. 0.140. Фундаменты ФОМ7; ФОМ8.	
13	Схема расположения элементов опор под баки. Рама РМ-1. Фундаменты ФОМ-6, ФОМ-9; сечения 1-1÷5-5.	
14	Схема расположения элементов воздухозаборных каналов.	
15	Схема расположения элементов площадки на отм. 0.100.	
16	Схема расположения элементов каркаса. Узлы 1, 2, 3.	
17	Разрезы 4-1÷6-6.	
18	Схема расположения элементов перекрытия	

Ведомость чертежей основного комплекта марки КЖ.

Лист	Наименование	Примечание
19	План на отм. 0.000 в осях А-Г. Узлы 1÷4	
20	Схема расположения элементов перекрытия на отм. 0.000 в осях Г-И.	
21	Схема расположения элементов перекрытия на отм. 3.600 в осях А-Г.	
22	Схема расположения элементов перекрытия на отм. 3.600 в осях Г-И.	
23	Схема расположения элементов перекрытия на отм. 7.200 в осях А-Г.	
24	Схема расположения элементов покрытия вентилируемой кровли в осях А-Г.	
25	Схема расположения элементов покрытия вентилируемой кровли в осях Г-И.	
26	Схема расположения элементов покрытия технического этажа.	
27	Спецификация к схемам расположения элементов покрытия и перекрытия (начало)	
28	Спецификация к схемам расположения элементов покрытия и перекрытия (окончание)	
29	Участки монолитные УМ-1÷УМ-3.	
30	Участки монолитные УМ-4÷УМ-6; УМ-12	
31	Участки монолитные УМ-7÷УМ-9.	
32	Участки монолитные УМ-10; УМ-11; УМ-14.	
33	Участки монолитные УМ-13; УМ-15÷УМ-17.	
34	Участки монолитные УМ-18÷УМ-20.	
35	Монолитное перекрытие МП1 на отм. 0.000 и МП2 на отм. 3.600 (вариант). Опалубка.	
36	Схема армирования монолитного перекрытия МП1. Сечения 1-1; 2-2.	
37	Схема армирования монолитного перекрытия МП2. Сечения 3-3÷7-7	

Ведомость чертежей основного комплекта марки КЖ.

Лист	Наименование	Примечание
38	Сечения 8-8÷13-13. Узел 1.	
39	Монолитное перекрытие МП3 на отм. 7.200 (вариант)	
40	Схема армирования монолитного перекрытия МП3. Сечения 1-1÷6-6.	
41	Схема расположения прогонов на отм. 8.360 между осями 2-8; В-Е.	
42	Схема расположения элементов перекрытия на отм. 8.000 и леремышек под баки	
43	Схема расположения элементов бассейна. Разрезы 1-1; 2-2.	
44	Разрезы 1-1; 2-2 (армирование) узлы А.Б.В. Лестницы АМ1 и АМ-2.	
45	Схема армирования ванны бассейна. Сечение 1-1÷3-3. Узел Г.	
46	Рама РМ-1 (армирование). Сечения.	
47	Балки БМ-1 и БМ-2 (армирование). Сечения.	
48	Схема расположения элементов обходной дорожки. УМ-1, УМ-2.	
49	Микробассейны №№Ч. Узлы 1, 2, 3.	
50	Микробассейны №1÷№4. Опалубка и армирование	

Ведомость ссылочных и прилагаемых документов.

ОБОЗНАЧЕНИЕ	НАИМЕНОВАНИЕ	ПРИМЕЧАНИЕ
1.020-1/83. Выпуск 1	Ссылочные документы.	
	Фундаменты сборные железобетонные для колонн сечением 300x300 и 400x400.	
1.112-5 Выпуск 2	Плиты железобетонные для ленточных фундаментов.	
ГОСТ 13579-78	Блоки бетонные для стек подвалов	

Типовой проект разработан в соответствии с действующими нормами и правилами и предусматривает мероприятия, обеспечивающие взрывную, взрывотехническую и пожарную безопасность при эксплуатации здания.

Главный инженер проекта *Гавриков А.Н.*

ИНВ. №	ПРИВЯЗКА
ГИП	Гавриков
Н. конт.	Мазур
НАЧ. ОТД.	Иванчиков
РУК. ГР.	Смирнова
	284-4-112.86 КЖ
	БАНЯ НА 100 МЕСТ С ПРАЧЕЧНОЙ САМООБСЛУЖИВАНИЯ НА 125 КГ БЕЛЬЯ В СМЕНУ
СТАНКИ	Листы
Листов	Р 4 50
Общие данные / начало/	ГипроКоммунастрой г. Москва

ВЕДОМОСТЬ ССЫЛОЧНЫХ И ПРИЛАГАЕМЫХ ДОКУМЕНТОВ

ОБОЗНАЧЕНИЕ	НАИМЕНОВАНИЕ	ПРИМЕЧАНИЕ
ССЫЛОЧНЫЕ ДОКУМЕНТЫ		
1.138-10 Выпуск 4.2	ПЕРЕМЫЧКИ ЖЕЛЕЗОБЕТОННЫЕ ДЛЯ ЗДАНИЙ С КИРПИЧНЫМИ СТЕПАНИМИ.	
1.410-3 Выпуск 1	УНИФИЦИРОВАННЫЕ АРМАТУРНЫЕ ИЗДЕЛИЯ ДЛЯ МОНОЛИТНЫХ ЖЕЛЕЗОБЕТОННЫХ КОНСТРУКЦИЙ.	
1.441-1 Выпуск 53, 60	ПАНЕЛИ ПЕРЕКРЫТИЙ ЖЕЛЕЗОБЕТОННЫЕ МНОГОПУСТОМНЫЕ	
1.055.1-1	СТУПЕНИ БЕТОННЫЕ И ЖЕЛЕЗОБЕТОННЫЕ.	
3.006.1-2/82 В.0, 1-1; 1-2	СБОРНЫЕ ЖЕЛЕЗОБЕТОННЫЕ КАНАЛЫ И ТОННЕЛИ ИЗ ЛОТКОВЫХ ЭЛЕМЕНТОВ.	
1020-1/83 Вып. 3-1	РИГЕЛИ ВЫСОТОЙ 450 ММ. ПРОЛЁТНОМ 3.0; 6.0; 7.2 М ДЛЯ ОПИРАНИЯ МНОГОПУСТОМНЫХ ПЛИТ ПЕРЕКРЫТИЯ.	
1.020-1/83 Вып. 7-1	ИЗДЕЛИЯ СОЕДИНИТЕЛЬНЫЕ СТАЛЬНЫЕ.	
1.020-1/83 Вып. 6-1	МОНТАЖНЫЕ УЗЛЫ.	
1.041.1-2 Вып. 1; 6	СБОРНЫЕ ЖЕЛЕЗОБЕТОННЫЕ МНОГОПУСТОМНЫЕ ПЛИТЫ ПЕРЕКРЫТИЙ МНОГОЭТАЖНЫХ ОБЩЕСТВЕННЫХ ЗДАНИЙ, ПРОИЗВОДСТВЕННЫХ И ВСПОМОГАТЕЛЬНЫХ ЗДАНИЙ ПРОМЫШЛЕННЫХ ПРЕДПРИЯТИЙ.	
1.243.1-4	ПЛИТЫ ПЛОСКИЕ ЖЕЛЕЗОБЕТОННЫЕ, АРМИРОВАННЫЕ СВАРНЫМИ СЕТКАМИ.	
1.465.1-3/80 Вып. 1	ПЛИТЫ ПОКРЫТИЯ ЖЕЛЕЗОБЕТОННЫЕ РЕБРИСТЫЕ РАЗМЕРОМ 3x12 М ДЛЯ ОДНОЭТАЖНЫХ ЗДАНИЙ.	
ГОСТ 22701.0-77 ÷ 22701.5-77	ПЛИТЫ ЖЕЛЕЗОБЕТОННЫЕ РЕБРИСТЫЕ ПРЕДВАРИТЕЛЬНО НАПРЯЖЕННЫЕ РАЗМЕРОМ 6x3 М ДЛЯ ПОКРЫТИЙ ПРОИЗВОДСТВЕННЫХ ЗДАНИЙ.	
1.225-2 Вып. 11;	ЖЕЛЕЗОБЕТОННЫЕ ПРОГОНЫ.	

ВЕДОМОСТЬ ССЫЛОЧНЫХ И ПРИЛАГАЕМЫХ ДОКУМЕНТОВ

ОБОЗНАЧЕНИЕ	НАИМЕНОВАНИЕ	ПРИМЕЧАНИЕ
1.465-7 Вып. 3 ч. I	СБОРОЧНЫЕ ЖЕЛЕЗОБЕТОННЫЕ ПРЕДВАРИТЕЛЬНО НАПРЯЖЕННЫЕ ПЛИТЫ ДЛЯ ПОКРЫТИЙ ПРОИЗВОДСТВЕННЫХ ЗДАНИЙ РАЗМЕРОМ 3x6 И 1.5x6 М СО СТЕРЖНЕВОЙ, ПРОВОЛОЧНОЙ И ПРЯДОВОЙ АРМАТУРОЙ.	
1.269.1-4	СТАКАН И ПОДСТАКАННИК ЖЕЛЕЗОБЕТОННЫЕ ДЛЯ УСТАНОВКИ КРЫШНЫХ ВЕНТИЛЯТОРОВ.	
1.241-1 Вып. 24	ПАНЕЛИ ПЕРЕКРЫТИЯ ЖЕЛЕЗОБЕТОННЫЕ МНОГОПУСТОМНЫЕ.	
1.238-1 Вып. 2	ЖЕЛЕЗОБЕТОННЫЕ КОЗЫРЬКИ ВХОДОВ И ПАРАПЕТНЫЕ ПЛИТЫ ОБЩЕСТВЕННЫХ ЗДАНИЙ.	
1.400-6/76 Вып. 1	УНИФИЦИРОВАННЫЕ ЗАКЛАДНЫЕ ДЕТАЛИ СБОРНЫХ ЖЕЛЕЗОБЕТОННЫХ КОНСТРУКЦИЙ ЗДАНИЙ ПРОМЫШЛЕННЫХ ПРЕДПРИЯТИЙ.	
ГОСТ 8478-81	СЕТКИ СВАРНЫЕ ДЛЯ ЖЕЛЕЗОБЕТОННЫХ КОНСТРУКЦИЙ	
2.270-1 Вып. 2	ДЕТАЛИ ВСТРОЕННОГО ОБОРУДОВАНИЯ ОБЩЕСТВЕННЫХ ЗДАНИЙ	
ПРИЛАГАЕМЫЕ ДОКУМЕНТЫ		
АЛЬБОМ	ИЗДЕЛИЯ ЗАВОДСКОГО ИЗГОТОВЛЕНИЯ.	
АЛЬБОМ VII	ВЕДОМОСТЬ ПОТРЕБНОСТИ В МАТЕРИАЛАХ	

ВЕДОМОСТЬ СПЕЦИФИКАЦИЙ.

Лист	Наименование	Примечание
8	СПЕЦИФИКАЦИЯ К СХЕМАМ РАСПОЛОЖЕНИЯ ЭЛЕМЕНТОВ ФУНДАМЕНТОВ.	
9	СПЕЦИФИКАЦИЯ МОНОЛИТНЫХ ФУНДАМЕНТОВ ФМ-1; ФМ-2.	
10	СПЕЦИФИКАЦИЯ К СХЕМАМ РАСПОЛОЖЕНИЯ ЭЛЕМЕНТОВ КРЫЛЕЦ И ВХОДОВ.	
11, 12	СПЕЦИФИКАЦИЯ К СХЕМАМ РАСПОЛОЖЕНИЯ ФУНДАМЕНТОВ ПОД ОБОРУДОВАНИЕ	
	СПЕЦИФИКАЦИЯ МОНОЛИТНЫХ БЕТОННЫХ ЭЛЕМЕНТОВ.	

ПРИВЯЗКА:
Номер:

ВЕДОМОСТЬ СПЕЦИФИКАЦИЙ.

Лист	Наименование	Примечание
14	СПЕЦИФИКАЦИЯ К СХЕМЕ РАСПОЛОЖЕНИЯ ЭЛЕМЕНТОВ ВОЗДУХОЗАБОРНЫХ КАНАЛОВ.	
15	СПЕЦИФИКАЦИЯ К СХЕМЕ РАСПОЛОЖЕНИЯ ЭЛЕМЕНТОВ ПЛОЩАДКИ.	
17	СПЕЦИФИКАЦИЯ К СХЕМАМ РАСПОЛОЖЕНИЯ ЭЛЕМЕНТОВ КАРКАСА.	
27, 28	СПЕЦИФИКАЦИЯ К СХЕМАМ РАСПОЛОЖЕНИЯ ЭЛЕМЕНТОВ ПЕРЕКРЫТИЯ И ПОКРЫТИЯ.	
29	СПЕЦИФИКАЦИЯ МОНОЛИТНЫХ УЧАСТКОВ УМ-1 ÷ УМ-3.	
30	СПЕЦИФИКАЦИЯ МОНОЛИТНЫХ УЧАСТКОВ УМ-4 ÷ УМ-6 И УМ-12	
31	СПЕЦИФИКАЦИЯ МОНОЛИТНЫХ УЧАСТКОВ УМ-7 ÷ УМ-9.	
32	СПЕЦИФИКАЦИЯ МОНОЛИТНЫХ УЧАСТКОВ УМ-10, УМ-11; УМ-14.	
33	СПЕЦИФИКАЦИЯ МОНОЛИТНЫХ УЧАСТКОВ УМ-13; УМ-15 ÷ УМ-17.	
34	СПЕЦИФИКАЦИЯ МОНОЛИТНЫХ УЧАСТКОВ УМ-18 ÷ УМ-20	
36	СПЕЦИФИКАЦИЯ МОНОЛИТНОГО ПЕРЕКРЫТИЯ МП-1	
38	СПЕЦИФИКАЦИЯ МОНОЛИТНОГО ПЕРЕКРЫТИЯ МП-2	
39	— " — МП-3	
41	СПЕЦИФИКАЦИЯ К СХЕМЕ РАСПОЛОЖЕНИЯ ПРОГОНОВ	
42	СПЕЦИФИКАЦИЯ К СХЕМАМ РАСПОЛОЖЕНИЯ ЭЛЕМЕНТОВ ПЕРЕКРЫТИЯ НА ОТМ. 8.000 И ПЕРЕМЫЧЕК ПОД БАКИ.	
43	СПЕЦИФИКАЦИЯ К СХЕМЕ РАСПОЛОЖЕНИЯ ЗАПОВАДОВ БАССЕЙНА	
44	СПЕЦИФИКАЦИЯ МОНОЛИТНОЙ КОНСТРУКЦИИ БАССЕЙНА	
45	" / ПРОДОЛЖЕНИЕ /	
46, 47	" " / ПРОДОЛЖЕНИЕ /	
48	СПЕЦИФИКАЦИЯ К СХЕМЕ РАСПОЛОЖЕНИЯ ЭЛЕМЕНТОВ ОБХОДНОЙ ДОРОЖКИ.	
49	СПЕЦИФИКАЦИЯ ЭЛЕМЕНТОВ МИКРОБАССЕЙНОВ №1-№4	
50	СПЕЦИФИКАЦИЯ АРМИРОВАНИЯ МИКРОБАССЕЙНОВ №1-№4	

ГИП	ГАВРИКОВ	Григорий Григорьевич	284-4-112.86 КЖ
Ноя конт	Смирнова	Юлия Николаевна	БАНЯ НА 100 мест с прачечной самообслужки
Науч.отд	Иванчиков	Иван Николаевич	БАНЯ НА 125 кг белья в смену
Гл.конст	Харланов	Сергей Геннадьевич	
Рук.гр.	МАСУР	Роман Геннадьевич	стадия Альбом Амистов
Исполн.	НЕФЕДОВА	Анна Николаевна	0 2
			Общие данные / продолжение / ГИПРОКОММУНСТРОЙ г. Москва

ВЕДОМОСТЬ ОБЪЕМОВ СБОРНЫХ БЕТОННЫХ И ЖЕЛЕЗОБЕТОННЫХ КОНСТРУКЦИЙ.

№ пп	НАИМЕНОВАНИЕ ГРУППЫ ЭЛЕМЕНТОВ КОНСТРУКЦИИ	КОД	КОЛ. М ³	ПРИМЕ- ЧАНИЕ
1	БЛОКИ ФУНДАМЕНТОВ	581121	246,15	
2	ФУНДАМЕНТЫ СТАКАННОГО ТИПА И БАШМАКИ	581221	18,05	
3	ПЛИМЫ ФУНДАМЕНТОВ	581321	79,19	
4	КОЛОННЫ	582121	43,02	
5	РИГЕЛИ И ПРОГОНЫ	582521	87,89	
6	ПЕРЕГОРОДКИ	583322	60,33	
7	ПЛИМЫ ПОКРЫТИЙ	584100	98,57	
8	ПЛИМЫ ПЕРЕКРЫТИЙ	584200	314,12	
9	ПЕРЕМЫЧКИ	582800	22,85	
10	КОНСТРУКЦИИ И ДЕТАЛИ КАНАЛОВ И ОТКРЫТЫХ ВОДО- ПРОВОДОВ	583820	7,12	
11	ЭЛЕМЕНТЫ ЛЕСТНИЦ	589100	16,66	
12	АРХИТЕКТУРНО-СТРОИТЕЛЬНЫЕ ЭЛЕМЕНТЫ ЗДАНИЙ И СООРУ- ЖЕНИЙ.	589400	8,65	
13	ЭЛЕМЕНТЫ ВХОДОВ И ПРИЯМ- КОВ ЗДАНИЙ	589500	1,22	

Общие указания.

НЕСУЩИЕ КОНСТРУКЦИИ: КАРКАС СВЯЗЕВОЙ ПО СЕРИИ 1.020-1/83 НЕПОЛНЫЙ С НАРУЖНЫМИ КИРПИЧНЫМИ СТЕНАМИ.

ПРОСТРАНСТВЕННАЯ ЖЁСТКОСТЬ ЗДАНИЯ ОБЕСПЕЧИВАЕТСЯ:

- а) В ВЕРТИКАЛЬНОЙ ПЛОСКОСТИ - НАРУЖНЫМИ И ВНУТРЕННИМИ СТЕНАМИ;
- б) В ГОРИЗОНТАЛЬНОЙ - ПЕРЕКРЫТИЯМИ И ПОКРЫТИЕМ, РАБОТАЮЩИМИ КАК ГОРИЗОНТАЛЬНЫЕ ДИСКИ.

ФУНДАМЕНТЫ ПОД СТЕНЫ - ЛЕНТОЧНЫЕ СБОРНЫЕ ПРЕРЫВИСТЫЕ ИЗ БЕТОННЫХ БЛОКОВ ПО ГОСТ 13579-78 И ФУНДАМЕНТНЫХ ПЛИМ ПО СЕРИИ 1.112-5 В.2.

ФУНДАМЕНТЫ ПОД КОЛОННЫ - СБОРНЫЕ ЖЕЛЕЗОБЕТОННЫЕ БАШМАКИ ПО СЕРИИ 1.020-1/83 В.1, УСТАНАВЛИВАЕМЫЕ

НА АРМИРОВАННЫЕ МОНОЛИТНЫЕ БЕТОННЫЕ ПОДУШКИ.

ФУНДАМЕНТЫ ЗАПРОЕКТИРОВАНЫ НА ОСНОВАНИИ СНиП II-15-74, ПРИНИМАЯ КОЭФФИЦИЕНТЫ:

УСЛОВИЙ РАБОТЫ ГРУНТОВОГО ОСНОВАНИЯ $m_1 = 1,1$;

УСЛОВИЙ РАБОТЫ ЗДАНИЯ ВО ВЗАИМОДЕЙСТВИИ С ОСНОВАНИЕМ $m_2 = 1,1$;

НАДЁЖНОСТИ $K_n = 1$.

ПРИ ПРИВЯЗКЕ К КОНКРЕТНЫМ УСЛОВИЯМ ВСЕ ХАРАКТЕРИСТИКИ И ПАРАМЕТРЫ ГРУНТОВ, А ТАКЖЕ ВСЕ КОЭФФИЦИЕНТЫ ДОЛЖНЫ БЫТЬ ОТКОРРЕКТИРОВАНЫ.

ПЕРЕКРЫТИЯ НАД И ПОД МОКРЫМИ ПОМЕЩЕНИЯМИ, А ТАКЖЕ ПОКРЫТИЯ НАД РАЗДЕВАЛЬНЫМИ ВЫПОЛНЯЮТСЯ ИЗ БЕСПУСТОМНЫХ И РЕБРИСТЫХ ИНДИВИДУАЛЬНЫХ ПЛИМ, ВЫПОЛНЯЕМЫХ В ОПАЛУБКЕ ПЛИМ ПО СЕРИИ 1.041.1-2 В.2 И В.6.

ОТКРЫТЫЕ ПОВЕРХНОСТИ МЕТАЛЛИЧЕСКИХ ЭЛЕМЕНТОВ ДОЛЖНЫ БЫТЬ ЗАЩИЩЕНЫ ЦИНКОВЫМ ПОКРЫТИЕМ ТОЛЩИНОЙ 100 МКМ.

ГИДРОИЗОЛЯЦИЮ ВЫПОЛНЯТЬ ИЗ ТРЕХ СЛОЁВ ГИДРОИЗОЛА НА БИТУМНОЙ МАСТИКЕ:

МБК-Г-85 ГОСТ 2889-80.

В МЕСТАХ ПРОХОДА ЗАКЛАДНЫХ ДЕТАЛЕЙ СКВОЗЬ ГИДРОИЗОЛЯЦИЮ ПОД ФЛАНЦЫ УКЛАДЫВАЮТСЯ ДВА СЛОЯ СТЕКЛОХОЛОСТА НА ГОРЯЧЕЙ БИТУМНОЙ МАСТИКЕ.

УКАЗАНИЯ ПО ПРОИЗВОДСТВУ РАБОТ.

Устройство сборных фундаментов производить в соответствии с требованиями СНиП III-16-80.

Монолитные бетонные и железобетонные конструкции выполнять в соответствии со СНиП III-15-76

Гидроизоляцию бассейнов и микробассейнов выполнять в соответствии с требованиями СНиП III-20-74.

До устройства гидроизоляции железобетонную чашу бассейна тщательно обследовать и все обнаруженные раковины расчистить и заторкетировать бетоном марки 400 на расширяющемся цементе.

Особое внимание обратить на качество бетона в углах и в местах установки закладных деталей.

ГИП	Гавриков	...
И-контр	Смирнова	...
Нач. отл.	Иванчиков	...
Гл. констр	Харламов	...
Рук. гр.	Мазур	...
Исполн.	Нофедова	...

284-4-112.86 КЖ


БАНЯ НА 100 МЕСТ С ПРАЧЕЧНОЙ САМООБСЛУЖИВАНИЯ НА 125 КГ БЕЛЬЯ В СМЕНУ

Стадия	Лист	Листов
0	3	

ПРИВЯЗКА:
ИНВ №

Общие данные
(окончание)

ГИПРОКОММУНСТРОЙ
г. Москва

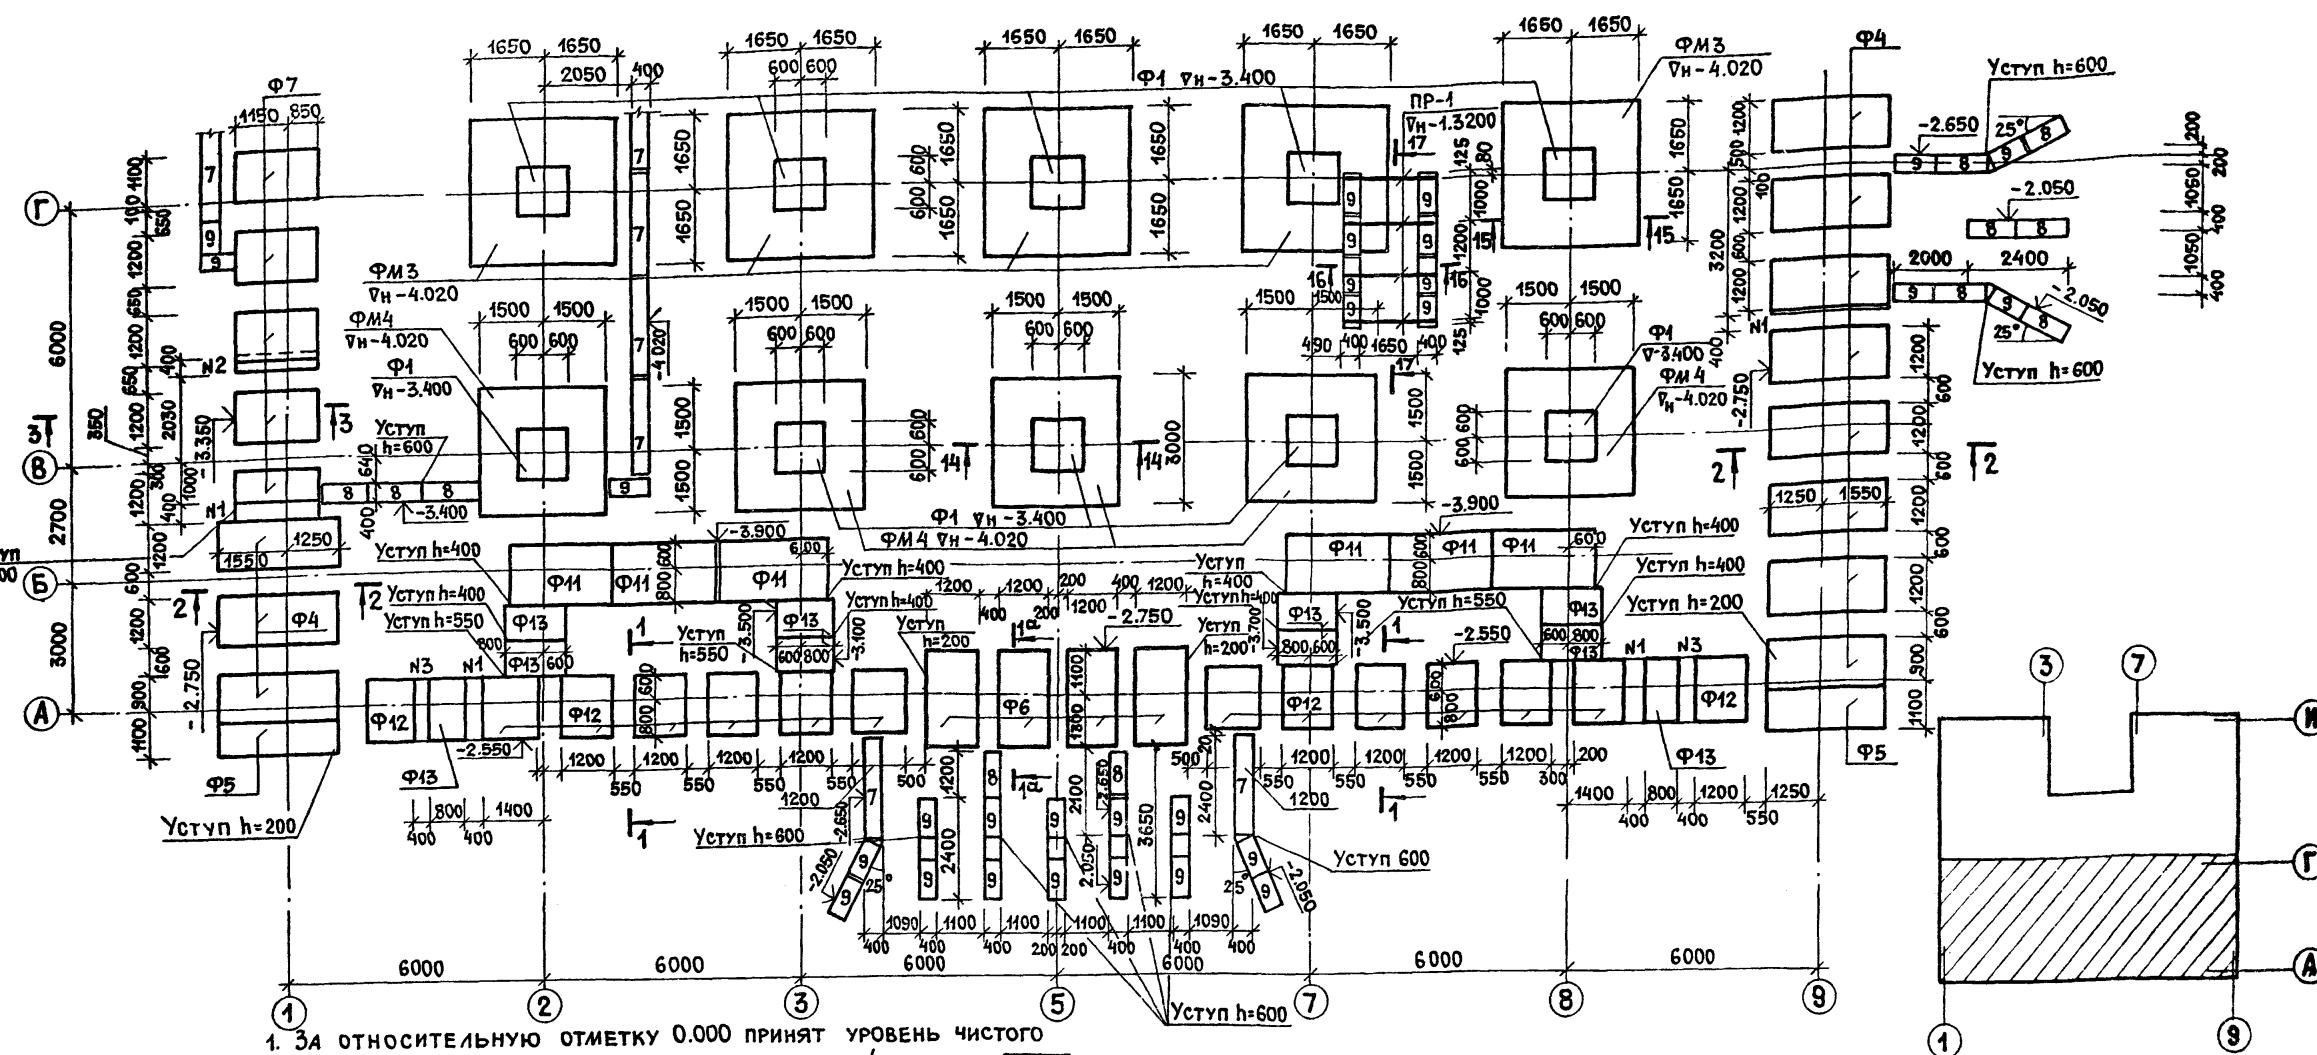

- За относительную отметку 0.000 принят уровень чистого пола 1го этажа, что соответствует абсолютной отметке .
- Характеристики и параметры механических свойств грунтов приняты: грунты нескальные, однородные, непучинистые. Грунтовые воды отсутствуют. Расчетное значение объемной массы грунта, залегающего ниже подошвы фундаментов $\gamma = 18 \text{ тс}/\text{м}^3$, выше подошвы фундаментов $\gamma = 1.7 \text{ тс}/\text{м}^3$. Расчетное значение угла внутреннего трения грунта основания $\varphi = 20^\circ$; стен подвала $\varphi = 30^\circ$; удельного сцепления $C = 0.11 \text{ кгс}/\text{м}^2$; модуля деформации $E = 190 \text{ кгс}/\text{м}^2$.
- Фундаменты под стены ленточные из сборных железобетонных плит по серии 1.112-5 вып. 2 и блоков стен подвала по ГОСТ 13579-78. Фундаменты под колонны из сборных железобетонных стаканов по серии 1.020-1/83 по монолитным железобетонным фундаментам.
- Под все фундаменты устраивается песчаная подготовка толщиной 50 мм.
- Горизонтальная гидроизоляция - слой цементного раствора состава 1:2 на отм. -0.030; -2.030; -2.530.
- Боковые поверхности кирпичных и блочных стен подполья соприкасающиеся с грунтом окрасить горячим битумом за 2 раза.
- Цоколь выполняется из кирпича марки 100 на растворе марки 50.
- Вокруг здания устраивается отмостка шириной 1000 мм.

ЭКСПЛИКАЦИЯ ОТВЕРСТИЙ

Номер отв.	Размеры в мм ширина/высота	Отм. низа отверс.	Примечания
N1	400 400	-2.600	"ВК"
N2	400 500	-2.500	"OB"
N3	400 400	-2.500	"ВК"
N4	250 400	-2.500	"OB"
N5	800 1000	-2.500	"OB"
N6	600 400	-2.600	"ВК"
N7	300 600	-1.650	"З"

Привязан:

Инв.н

ГИП Н.КОНТ.	ГАВРИКОВ МАЗУР	Заслуж
НАЧ.ОТД.	ИВАНИКОВ	И.И.
ГЛ.КОНСТ.	ХАРЛАМОВ	Сергей
РУК.ГР.	СМИРНОВА	Михаил

284-4-112.86 КЖ

БАНЯ НА 100 МЕСТ С ПРАЧЕЧНОЙ САМООБСЛУЖИВАНИЯ НА 125 КГ БЕЛЬЯ В СМЕНУ

Страница лист листов

Р 4

СХЕМА РАСПОЛОЖЕНИЯ ЭЛЕМЕНТОВ ФУНДАМЕНТОВ В ОСЯХ А-Г
ГИПРОКОММУНСТРОЙ
г. Москва

Альбом I/2

Типовой проект 284-4-112.86

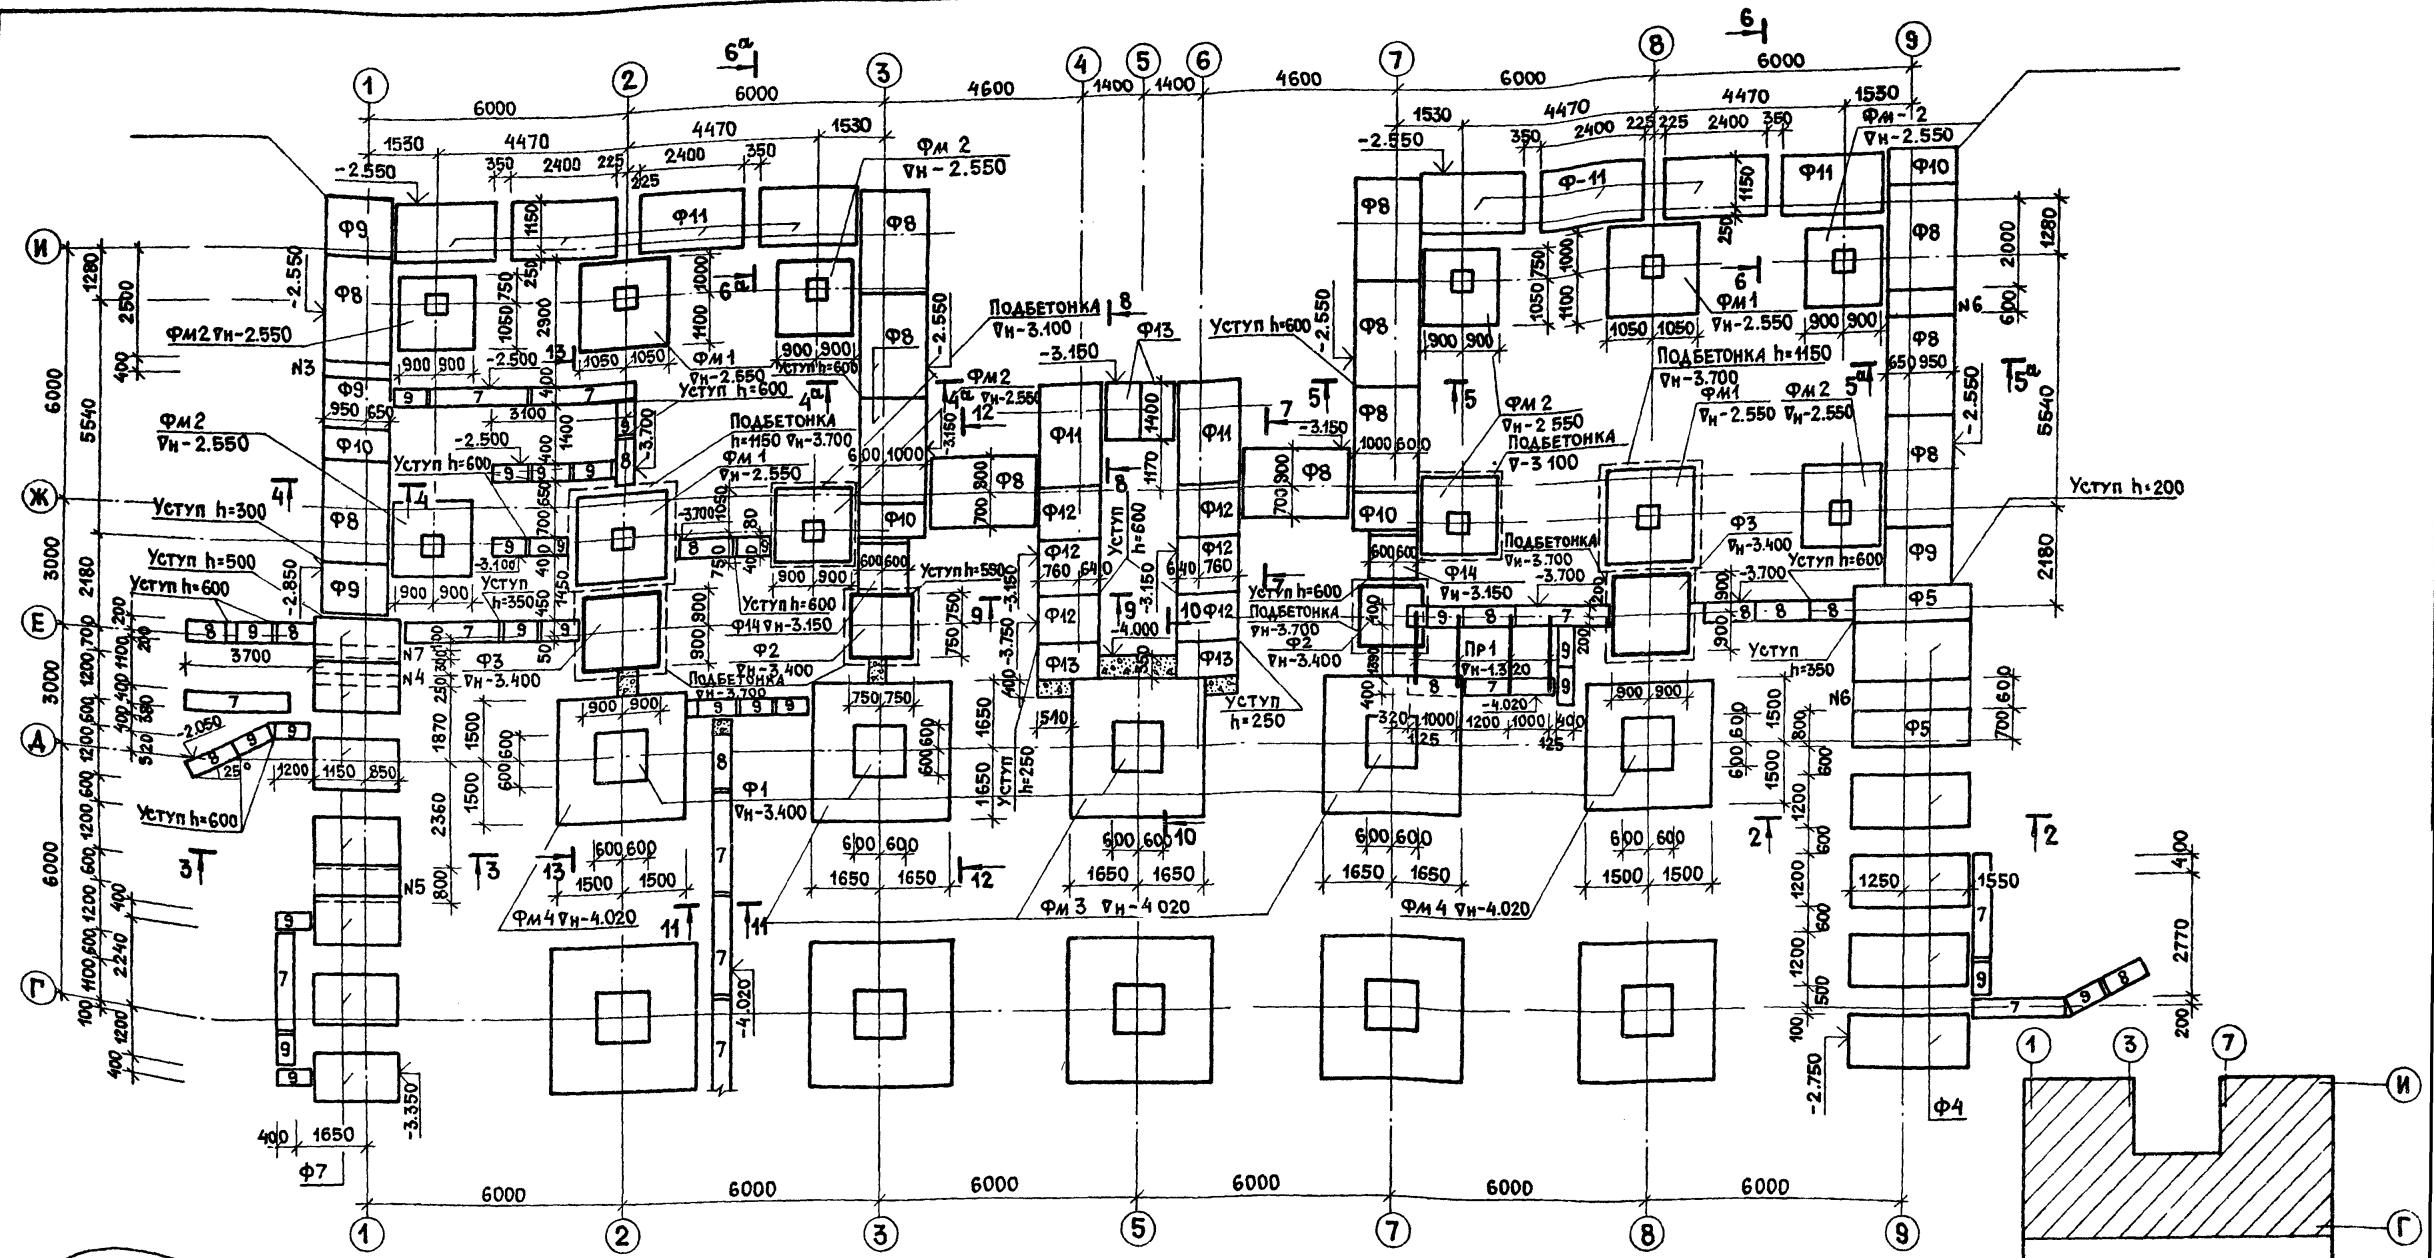


ТАБЛИЦА НАГРУЗОК И УСИЛИЙ НА ОБРЕЗ ФУНДАМЕНТА

Инв. № подл. / подл. и аата

СЕЧ. 1-1 ^a $N^h = 29.9 \text{ т/м.п.}$	СЕЧ. 1-1 $N^h = 14.2 \text{ т/м.п.}$	СЕЧ. 2-2 $N^h = 27.0 \text{ т/м.п.}$	СЕЧ. 3-3 $N^h = 25.1 \text{ т/м.п.}$	СЕЧ. 4-4;5-5 $N^h = 21.8 \text{ т/м.п.}$	СЕЧ. 6-6 $N^h = 14.0 \text{ т/м.п.}$	СЕЧ. 7-7 $N^h = 2.0 \text{ т/м.п.}$	СЕЧ. 8-8 $N^h = 15.7 \text{ т/м.п.}$
ось Г-3; Г-5; Г-7 $N^h = 185 \text{ тс}$	-1.050	-1.050	-1.050	-1.050	-1.050	-1.050	-1.050
ось Г-2; Г-8; Д-3; Д-5	ось В-5; Д-5	ось Д-2; Д-8; В-2; В-8	ось В-3; В-7	ось Е-2; Е-8	ось Е-3; Е-7	КОЛОННА БАС- СЕЙНА (СРЕД.)	КОЛОННА БАС- СЕЙНА (КРАЙ)
$N^h = 169 \text{ тс}$	$N^h = 150 \text{ тс}$	$N^h = 143 \text{ тс}$	$N^h = 133.3 \text{ тс}$	$N^h = 51 \text{ тс}$	$N^h = 27 \text{ тс}$	$N^h = 38.4 \text{ тмх}0$ $M_y = 8.86 \text{ тм}^2$	$N^h = 25.43 \text{ тмх}4.83 \text{ тм}$ $M_y = 7.44 \text{ тм}^2$
-2.500	-2.500	-2.500	-2.500	-2.500	-2.500	-1.350	-1.350

Привязан

1	1.1	-128-87	4.1.85	стар.	жил.
КОНК. ИВАНЧИКOV	№ ДОКУМ.	ЛАТА ПОСАД.	ПОДЛЮ		
ГИП	ГАВРИКОВ				
И.КОНКР	МАЗУР				
НАЧ.ОДА	ИВАНЧИКОВ				
Г.И.КОНК	ХАРАЛОМОВ				
Рук.гр.	Смирнова				


284-4-112.86 КЖ

БАНЯ НА 100 МЕСТ С ПРАЧЕЧНОЙ САМООБСЛУЖИВАНИЯ НА 125 КГ БЕЛЯ В СМЕНУ

СТАЛЬ лист листов

Р 5

СХЕМА РАСПОЛОЖЕНИЯ ЭЛЕМЕНТОВ ФУНДАМЕНТОВ
в ОСЯХ Г-ИГИПРОКОММУНСТРОЙ
г. МОСКВА

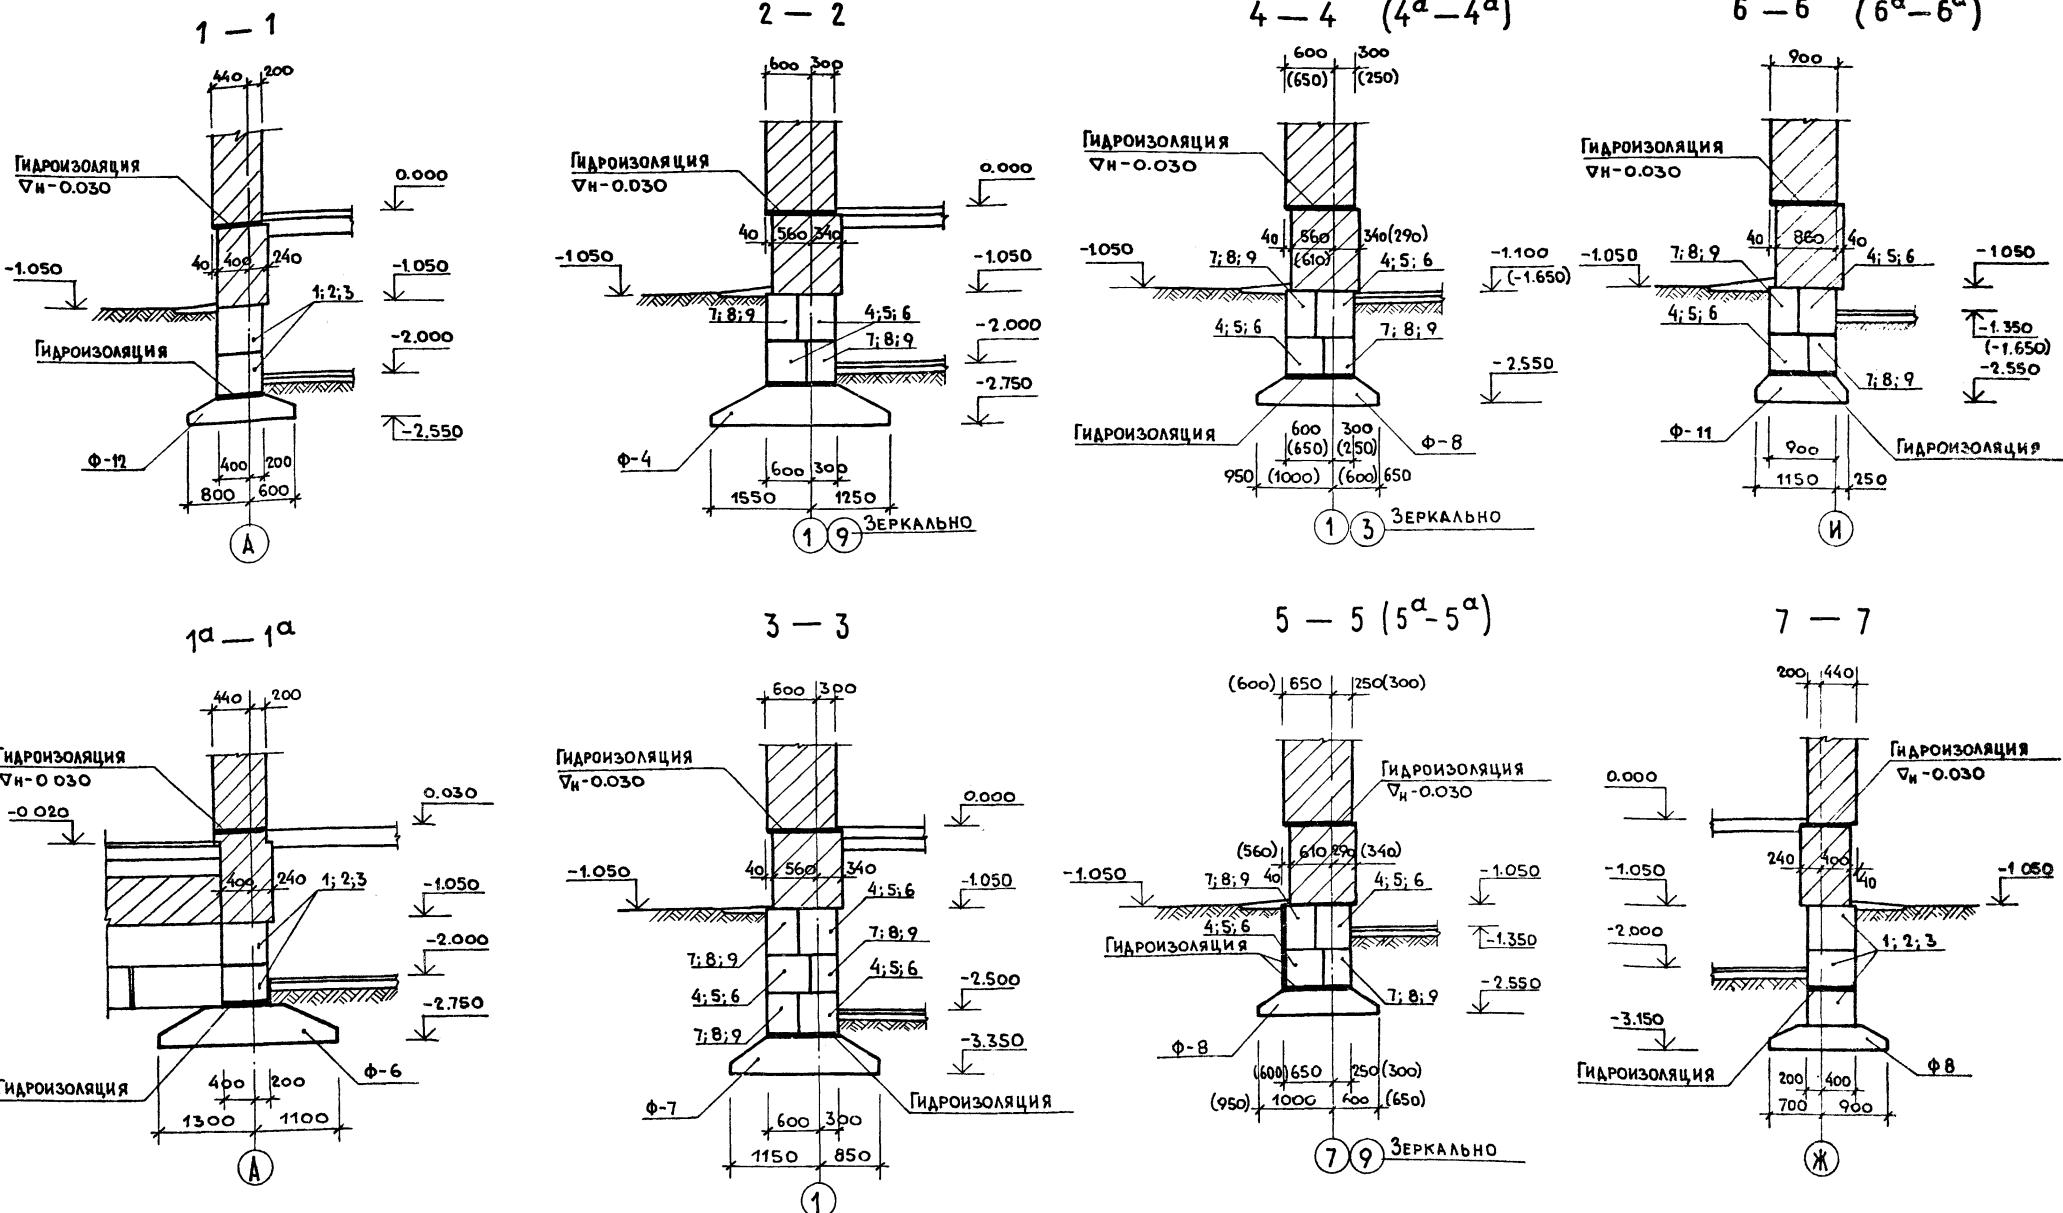

ГИП	ГАВРИКОВ		284-4-112.86 КЖ
И. КОНТР.	МАЗУР		
НАЧАЛ.	ИВАНИКОВ		
Г. КОНС.	ХАРАМОВ		
РУК. ГР.	СИМЫРОВА		
ПРИВЯЗАН:	ИСПОЛН. НЕФЕДОВА		
Инв. №			
СЕЧЕНИЯ 1-1-7-7			ГИПРОКОММУСТРОЙ г. Москва

БАШНЯ НА 100 МЕСТ С ПРАЧЕЧНОЙ САМООБСЛУЖИВАНИЯ
НА 125 КГ БЕЛЬЯ В СМЕНУ

Страница лист листов


Р 6

Альбом 1/2


Типовой ПРОЕКТ 284-4-112 86

ЧИСЛО ЛЕПОЛА ВЗАМЕНА ЧИСЛА


8 - 8

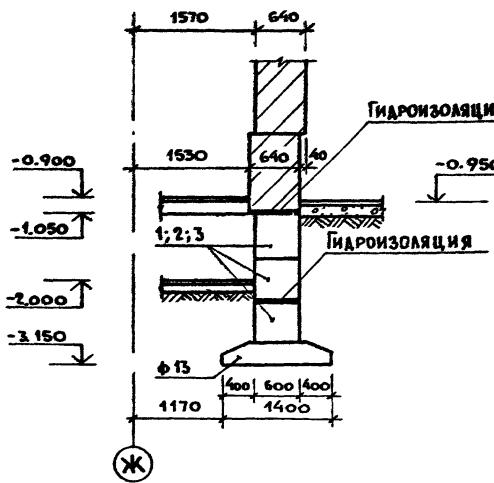


9 - 9

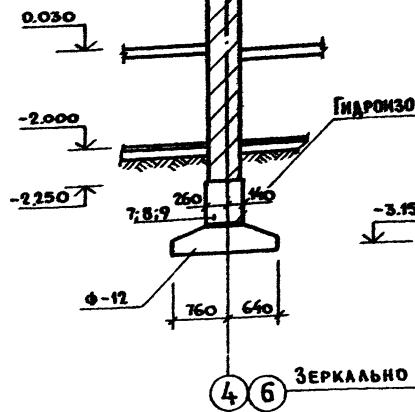


10 - 10

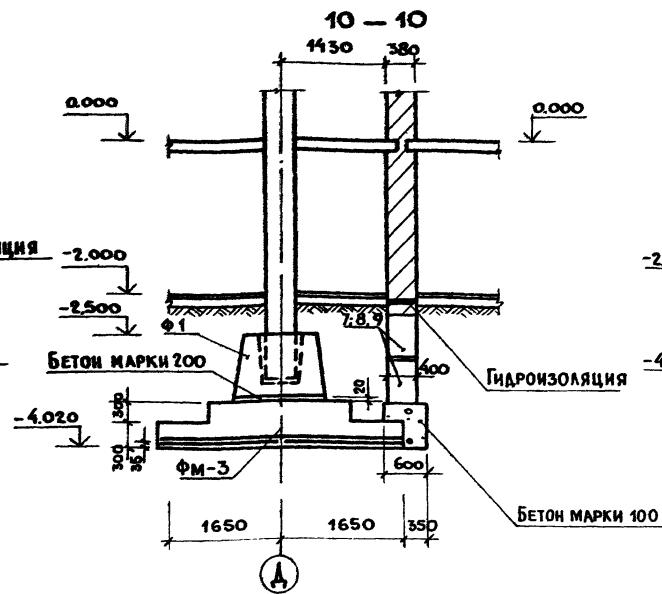


11 - 11

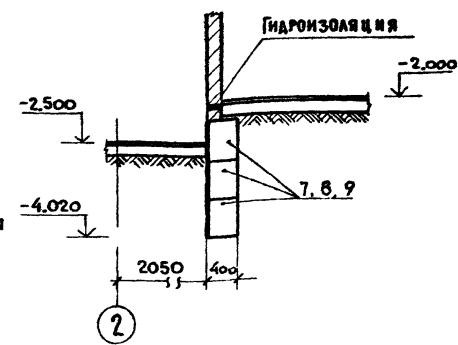

12 - 12

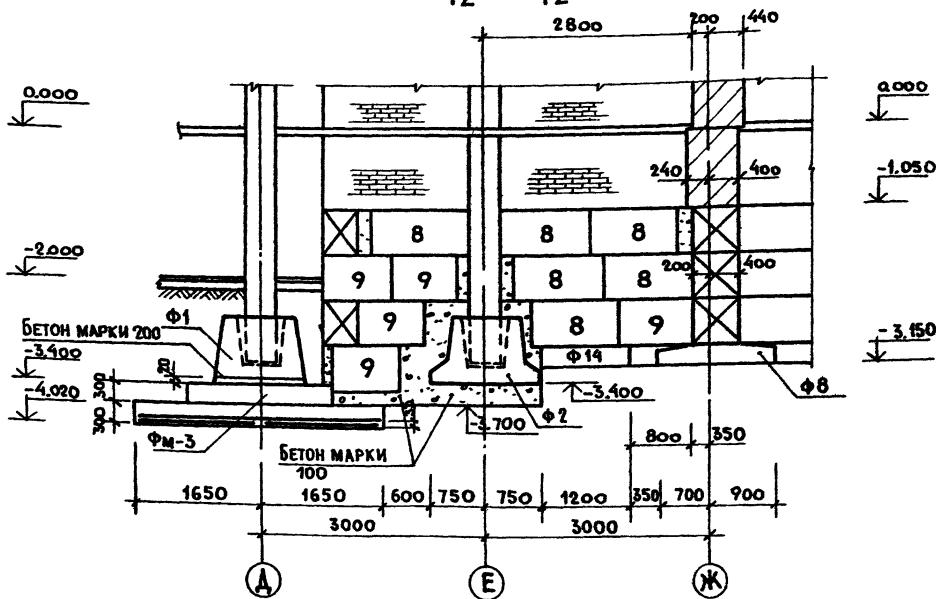

13 - 13

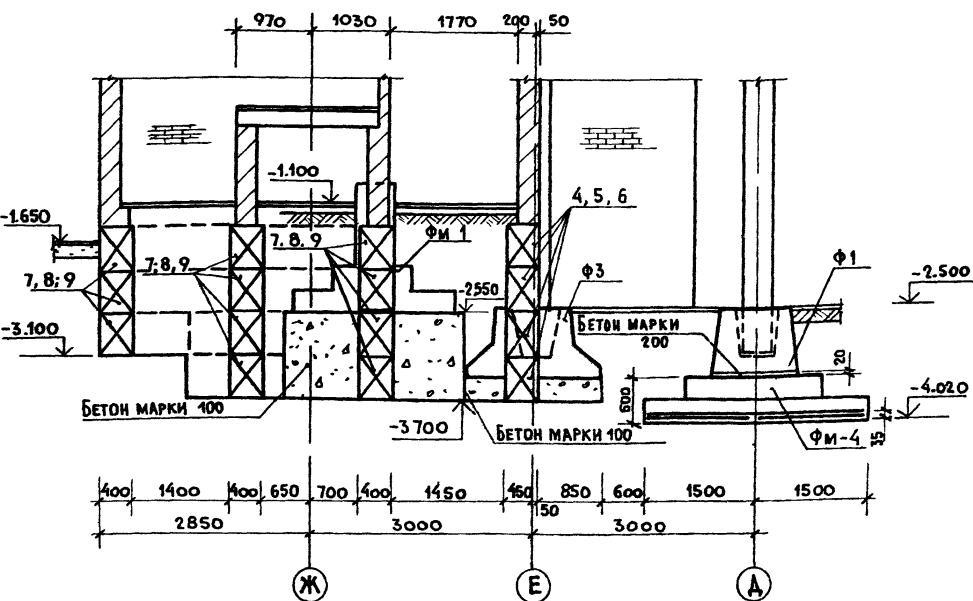



Привязан

ГИП	ТАВРИКОВ	Черн.	284-4-112 86 КЖ
Н КОНТР	МАЗУР	Литеру	
ИНОТА	ИВАНИЧКОВ	Лист	
ГА КОНСТ	ХАРАМОВ	284	
РУК ГР	СИМЫРНОВА	Черт.	
	НЕФЕДОВА	0819	
ИНВ. №			


БАНЯ НА 100 МЕСТ С ПРАЧЕЧНОЙ САМООБСЛУЖИВАНИЯ
НА 125 КГ БЕЛЬЯ В СМЕНУ

Стадия лист листов
Р 7

Сечения 8-8 ÷ 13-13 ГИПРОКОММОСТРОЙ
г. Москва

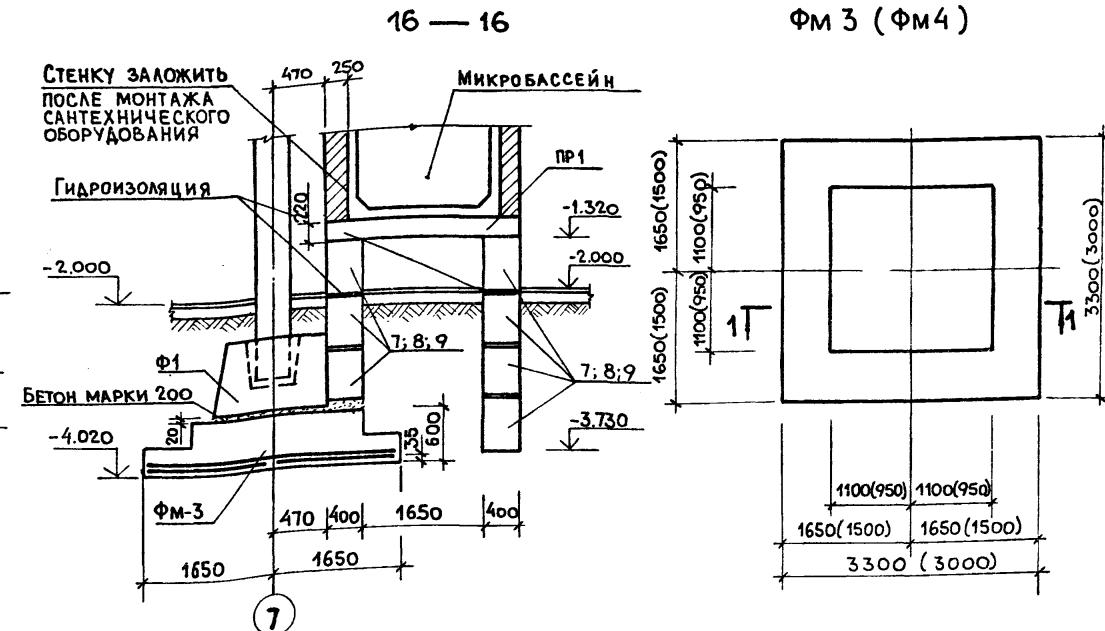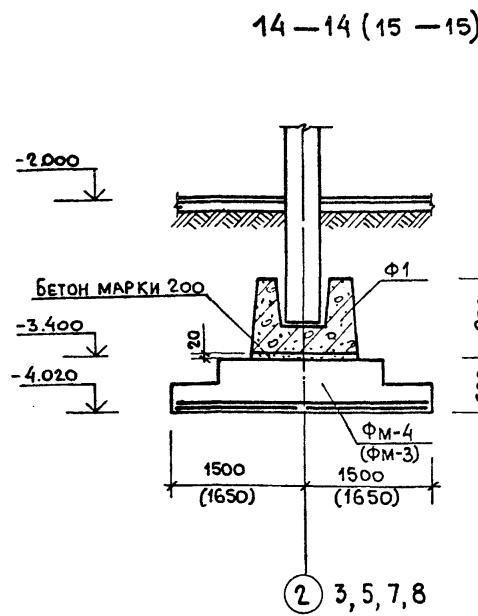

ФМ 3 (ФМ 4)

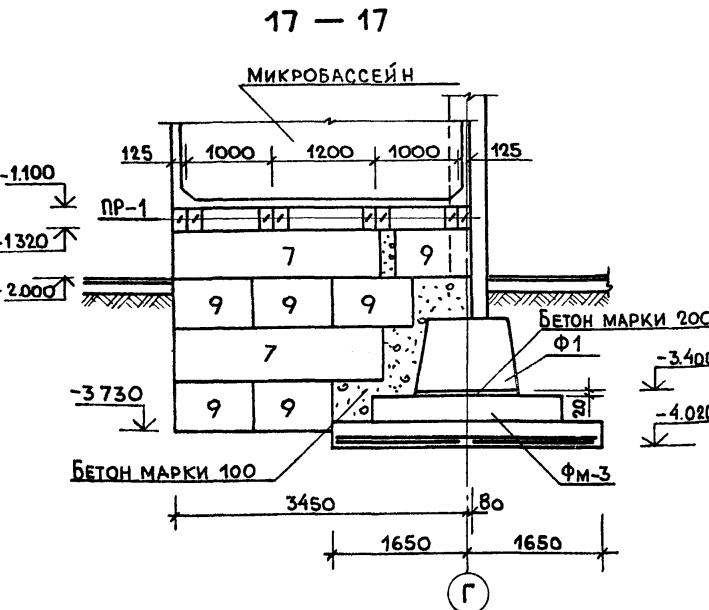

ФОРМАТ ЗОНА Поз.	Обозначение	Наименование	Кол.	Прим.
		ФУНДАМЕНТ ФМ 3		
	1 1.410-3.1-05	СБОРОЧНЫЕ ЕДИНИЦЫ 1С $\frac{14}{6}$ 165×325	4	
		МАТЕРИАЛ		
3		БЕТОН МАРКИ 200	4,75 м ³	
		ФУНДАМЕНТ ФМ 4		
	2 1.410-3.1-04	СБОРОЧНЫЕ ЕДИНИЦЫ 1С $\frac{14}{6}$ 145×295	4	
		МАТЕРИАЛ		
3		БЕТОН МАРКИ 200	3,78 м ³	

ПРИВЯЗКА:


1 11 - 128-87 4.1.87	Сану
ИЗМЕР. ЛИСТ	№ 002
ДАТА	Подп. подл.
И.В. НЕФЕДОВА	И.В. НЕФЕДОВА
ИНВ. №	

МАРКА ПОЗ.	ОБОЗНАЧЕНИЕ	НАИМЕНОВАНИЕ	КОЛ.	МАССА ЕД. КГ.	ПРИМЕЧ
		7.7			
Ф1	1.020-1/83.1-14.0.0	ФУНДАМЕНТ 2Ф12.9-2	15	2100	
Ф2	1.020-1/83.1-15.0.0	ТО ЖЕ 2Ф15.9-1	2	3000	
Ф3	1.020-1/83.1-15.0.0-02	2Ф18.9-1	2	4000	
		ПЛИТЫ ДЛЯ ЛЕНТОЧНЫХ ФУНДАМЕНТОВ			
Ф4	1.112-5.2.02.000	ФЛ 28.12-2	14	3420	
Ф5	1.112-5.2.02.000-01	ФЛ 28.8-2	4	2240	
Ф6	1.112-5.2.03.000	ФЛ 24.12-2	4	2845	
Ф7	1.112-5.2.04.000	ФЛ 20.12-2	10	2440	
Ф8	1.112-5.2.05.000	ФЛ 16.24-2	13	2470	
Ф9	1.112-5.2.05.000-01	ФЛ 16.12-2	4	1215	
Ф10	1.112-5.2.05.000-02	ФЛ 16.8-2	4	800	
Ф11	1.112-5.2.06.000	ФЛ 14.24-2	16	2110	
Ф12	1.112-5.2.06.000-01	ФЛ 14.12-2	20	1040	
Ф13	1.112-5.2.06.000-02	ФЛ 14.8-2	12	682	
Ф14	1.112-5.2.07.000-01	ФЛ 12.12-2	2	870	
		БЛОКИ СТЕН ПОДВАЛА			
1	ГОСТ 13579-78	ФБС 24.6.6-т	28	1960	
2	ГОСТ 13579-78	ФБС 12.6.6-т	28	960	
3	ГОСТ 13579-78	ФБС 9.6.6-т	38	700	
4	ГОСТ 13579-78	ФБС 24.5.6-т	42	1630	
5	ГОСТ 13579-78	ФБС 12.5.6-т	52	790	
6	ГОСТ 13579-78	ФБС 9.5.6-т	47	590	
7	ГОСТ 13579-78	ФБС 24.4.6-т	125	1300	
8	ГОСТ 13579-78	ФБС 12.4.6-т	150	640	
9	ГОСТ 13579-78	ФБС 9.4.6-т	225	470	
		ПР1 1.138-10.1.700.00			ПЕРЕМЫЧКА 1ПР8-2012.22у
					16 125
		ФМ1 ЛИСТ 9			ФУНДАМЕНТ МОНОЛИТНЫЙ ФМ-1
		ФМ2 ЛИСТ 9			ТО ЖЕ ФМ 2 8
		ФМ3			ТО ЖЕ ФМ 3 8
		ФМ4			ТО ЖЕ ФМ 4 7


Ведомость расхода стали на монолитные фундаменты
ФМ 3 и ФМ 4 см. лист 9.

ГИП	ГАВРИКОВ	10	284-4-112.86	КЖ
И.КОНТР.	МАЗУР	10		
И.В.НЕФЕДОВА	Иванчиков	10		
Г.КОНСТ.	ХАРЛАМОВ	10		
РУК. ГР.	Смирнова	10		
ИСПОЛН.	НЕФЕДОВА	10		
			ДАННАЯ НА 100 МЕСТ С ПРАЧЕЧНОЙ САМООБСЛУЖИВАНИЯ НА 125 КГ БЕЛЬЯ В СМЕНУ.	
				Стадия лист листов
				Р 8
			Сечения 14-14÷17-17 ФМ-3; ФМ-4.	ГИПРОКОММУНСТРОЙ г. МОСКВА.


ФМ - 1

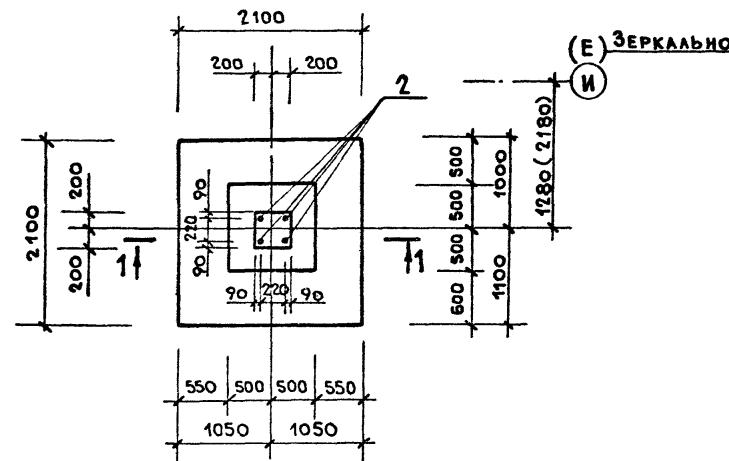


ФМ - 2

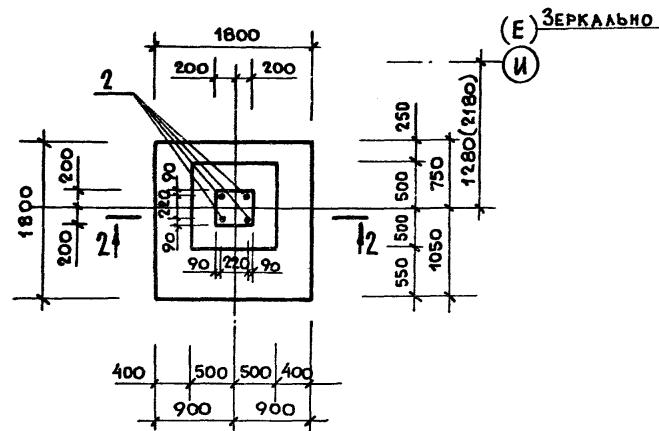


1 - 1

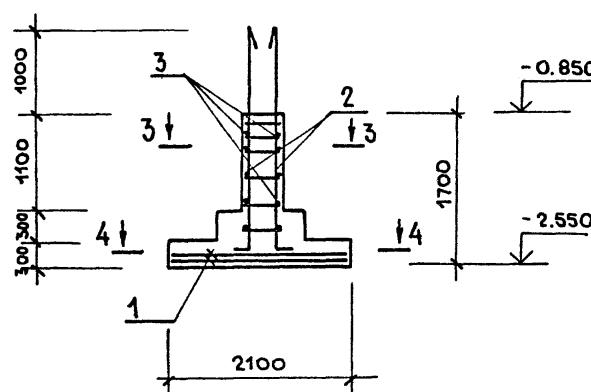


2 - 2

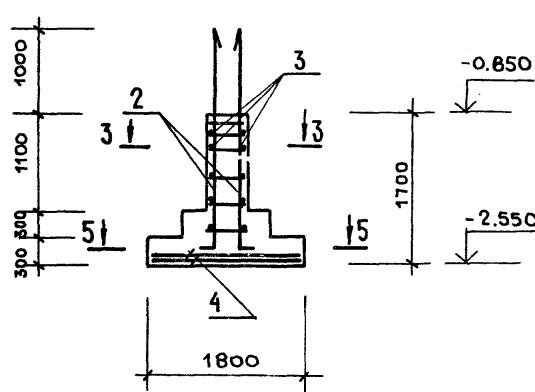


3 - 3

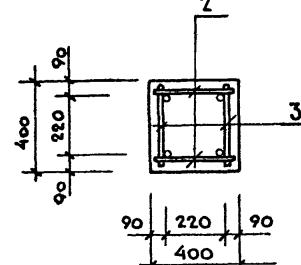

4 - 4

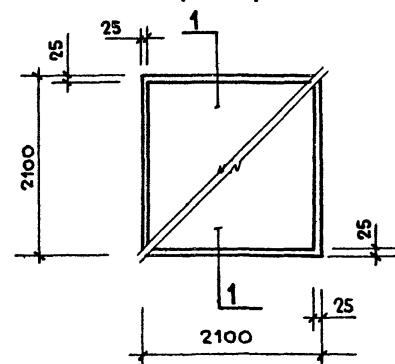

5 - 5

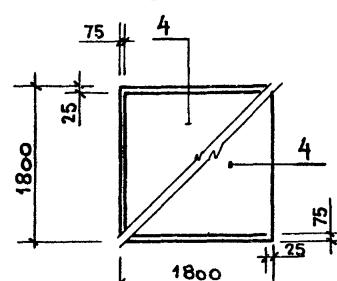

СПЕЦИФИКАЦИЯ МОНОЛИТНЫХ ФУНДАМЕНТОВ ФМ-1; ФМ-2.

ФОРМАТ ФОНОВА ПОЗ.	ОБОЗНАЧЕНИЕ	НАИМЕНОВАНИЕ	КОЛ. ПРИМ.
		ФУНДАМЕНТ ФМ-1	
		СБОРОЧНЫЕ ЕДИНИЦЫ	
	1	1. 410-3.1-07 1С $\frac{12}{6}$ 205x205	2
A4	2	КЖИ. 83. 00. 0 КАРКАС КР-1	2
		ДЕТАЛИ	
Б.4	3	БАИ ГОСТ 5781-82* Р=380	12 0.053 кг.
		МАТЕРИАЛ	
	5	БЕТОН МАРКИ 200	1.8 м ³
		ФУНДАМЕНТ ФМ-2	
		СБОРОЧНЫЕ ЕДИНИЦЫ	
	4	1. 410-3.1-05 1С $\frac{12}{6}$ 165x175	2
A4	2	КЖИ. 83. 00. 0 КАРКАС КР-1	2
		ДЕТАЛИ	
Б.4	3	БАИ ГОСТ 5781-82* Р=380	12 0.053 кг.
		МАТЕРИАЛ	
	5	БЕТОН МАРКИ 200	115 м ³

ВЕДОМОСТЬ РАСХОДА СТАЛИ НА ОДИН ЭЛЕМЕНТ, КГ

МАРКА ЭЛЕМЕНТА	ИЗДЕЛИЯ АРМАТУРНЫЕ								ОБЩАЯ МАССА	
	АРМАТУРА КЛАССА									
	А I			А III			Итого	ГОСТ 5781-82*		Итого
	6	8	10	12	14	16	28	ГОСТ 5781-82*	Итого	
ФМ - 1	0.63	6.48	3.2	10.31	40.04			55.2	95.24	105.55
ФМ - 2	0.63	3.92	3.2	7.75	27.98			55.2	83.18	90.93
ФМ - 3		15.64		15.64		141.3			141.3	156.94
ФМ - 4		11.44		11.44		114.04			114.04	125.48

ГИП	ГАВРИКОВ	...	
Н.КОНТР.	МАЗУР	...	
НАЧОДА	ИВАНИКОВ	...	
Г.КОНТР.	ХАРЛАМОВ	...	
Рук. гр.	СМИРНОВА	...	
Исполн.	НЕФЕДОВА	...	
Инв №			

284-4-112.86 КЖ

БАНЯ НА 100 МЕСТ С ПРАЧЕЧНОЙ САМООБСЛУЖИВАНИЯ

НА 125 кг. БЕЛЯ В СМЕНУ.


СТАДИЯ ЛИСТ ЛИСТОВ

Р

9


ФУНДАМЕНТЫ МОНОЛИТНЫЕ
ФМ-1; ФМ-2.
ГИПРОКОММУНСТРОЙ
г. МОСКВА.

СХЕМА РАСПОЛОЖЕНИЯ БАКОВ, ФУНДАМЕНТОВ ПОД ОБОРУДОВАНИЕ И ПРИЯМКА НА ОТМ.-1.650 И-1.100

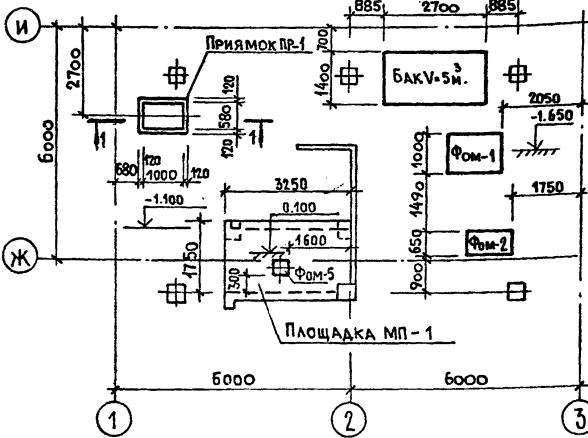


1 - 1

Фом - 1

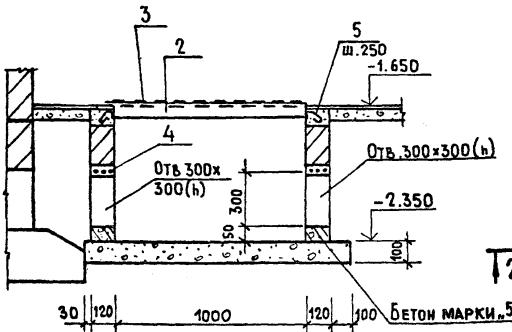


Фом - 2

3 - 3

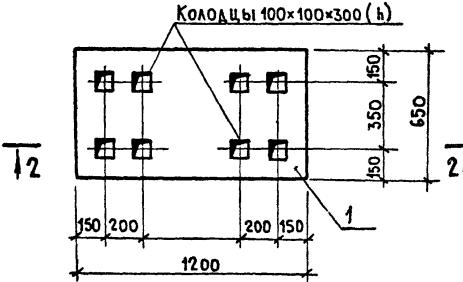


2 - 2

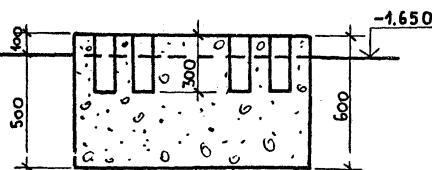

1. Фундаменты выполнять из бетона марки 50.
2. Стены приемка выполнять из кирпича марки 100 на цементном растворе марки 50.

СХЕМА РАСПОЛОЖЕНИЯ ФУНДАМЕНТОВ ПОД ОБОРУДОВАНИЕ НА ОТМ.-1.350

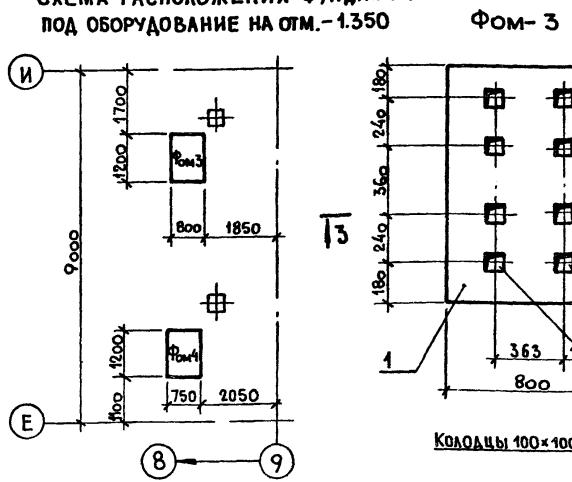


Фом - 3


Фом - 4

Колодцы 100x100x300 (h)

Колодцы 100x100x300 (h)

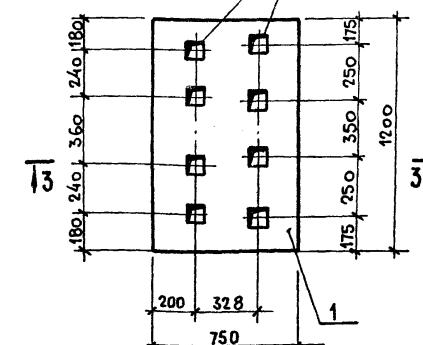

Фом - 5

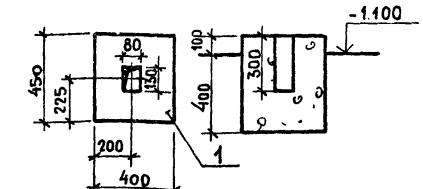

СПЕЦИФИКАЦИЯ К СХЕМАМ РАСПОЛОЖЕНИЯ ФУНДАМЕНТОВ ПОД ОБОРУДОВАНИЕ

Марка з/з-та	Обозначение	Наименование	Кол. ед.	Масса кг.	Примеч.
Фом-1	Данный лист	Фундамент Фом-1	1		
Фом-2	"	" Фом-2	1		
Фом-3	"	" Фом-3	1		
Фом-4	"	" Фом-4	1		
Фом-5	"	" Фом-5	1		
ПР-1		Приямок ПР-1	1		
МП-1		Площадка МП-1	1		
БАК V=5M ³	Лист 13	БАК V=5M ³	1		

СПЕЦИФИКАЦИЯ МОНОЛИТНЫХ БЕТОННЫХ ЭЛЕМЕНТОВ.

Формат	Зона	Поз	Обозначение	Наименование	Кол. Примеч.
				Фундамент Фом-1	
				МАТЕРИАЛЫ	
		1		БЕТОН МАРКИ 150	0,7 м ³
				Фундамент Фом-2	
				МАТЕРИАЛЫ	
		1		БЕТОН МАРКИ 150	0,53 м ³
				Фундамент Фом-3	
				МАТЕРИАЛЫ	
		1		БЕТОН МАРКИ 150	0,48 м ³
				Фундамент Фом-4	
				МАТЕРИАЛЫ	
		1		БЕТОН МАРКИ 150	0,42 м ³
				Фундамент Фом-5	
				МАТЕРИАЛЫ	
		1		БЕТОН МАРКИ 150	0,09 м ³
				Приямок ПР-1	
		2		УГОЛОК 5-50x50 ГОСТ 8509-72* СТ3СП ГОСТ 535-79* Еобщ	3,3 м 1244 кг
		3		БСТ 3 СП ГОСТ 8568-77* 6=6 1100x700	1 44 кг
		4		ФВА1 ГОСТ 5781-82* Е=500	6 0,2 кг
		5		ФВА1 ГОСТ 5781-82* Е=200	16 0,044
				МАТЕРИАЛЫ	
				БЕТОН МАРКИ 50	0,02 м ³

ГИП	ГАВРИКОВ	Член	284-4-112.86	КЖ
Н.контр.	МАЗУР	Член		
Исполн.	ИВАНЧИКОВ	Член		
Накл.д.	ХАРАЛАМОВ	Член		
П.контр.	СМИРНОВА	Член		
Рук.гр.	КЛЮЧНЕР	Член		
Исполн.				
			Страница	Лист
			11	Листов
			P	
Инв.№				

Схема расположения фундаментов под оборудование и приемка на отм-1.650 и-1.100. Фундаменты Фом-1-Фом-5. ГипроКоммунстрой г. Москва.

Спецификация к схеме расположения фундаментов под оборудование
под оборудование


Марка за-та	Обозначение	Наименование	Кол.	Масса ед. кг.	Примеч.
Монолитные железобетонные элементы					
Фом-6	ДАННЫЙ ЛИСТ	ФУНДАМЕНТ ФОМ-6	1		
Фом-7	ТО ЖЕ	ТО ЖЕ ФОМ-7	1		
Фом-8	"	" ФОМ-8	1		
Фом-9	"	" ФОМ-9	1		
МЕТАЛЛИЧЕСКИЕ ЭЛЕМЕНТЫ					
РМ-1		МЕТАЛЛИЧЕСКАЯ РАМА			
		РМ-1			

Спецификация монолитных бетонных элементов.


Формат зона	Поз.	Обозначение	Наименование	Кол.	Примеч. ед. кг.
			ФУНДАМЕНТ ФОМ-6		
			СБОРОЧНЫЕ ЕДИНИЦЫ		
	1		С 56р1-150 1030x2430 ГОСТ 8478-81	2	
			С 56р1-150		
			МАТЕРИАЛЫ		
	2		БЕТОН МАРКИ 150	0,89	м ³
			ФУНДАМЕНТ ФОМ-7		
			СБОРОЧНЫЕ ЕДИНИЦЫ		
	3		С 56р1-150 1210x1340 ГОСТ 8478-81	2	
			С 56р1-150		
			МАТЕРИАЛЫ		
	2		БЕТОН МАРКИ 150	0,58	м ³
			ФУНДАМЕНТ ФОМ-8		
			СБОРОЧНЫЕ ЕДИНИЦЫ		
	4		С 56р1-150 870x990 ГОСТ 8478-81	2	
			С 56р1-150		
			МАТЕРИАЛЫ		
	2		БЕТОН МАРКИ 150	0,31	м ³
			ФУНДАМЕНТ ФОМ-9		
			СБОРОЧНЫЕ ЕДИНИЦЫ		
	5		С 56р1-150 670x1170 ГОСТ 8478-81	2	
			С 56р1-150		
			ДЕТАЛИ		
	6		Ф6А ГОСТ 5781-82 * 2=250	6	0,06
			МАТЕРИАЛЫ		
	2		БЕТОН МАРКИ 150	0,25	м ³

Разбивка фундаментных болтов уточняется при получении оборудования.


Схема расположения фундаментов под оборудование прачечной на отм. 0.140

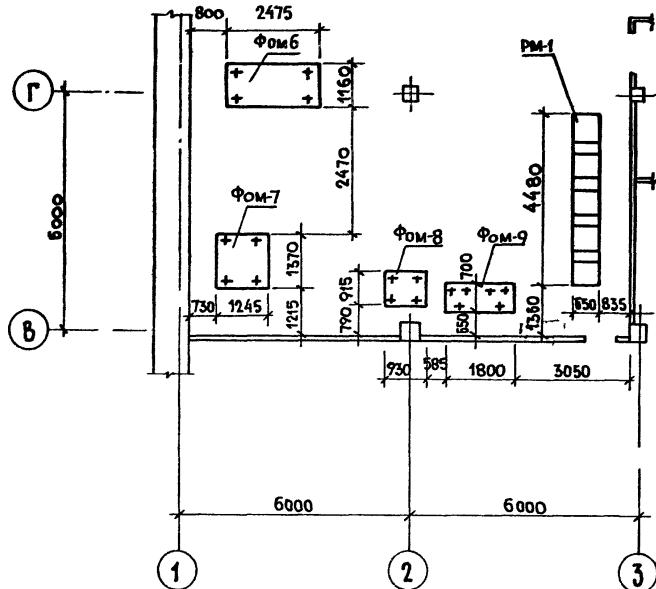



Фом - 7

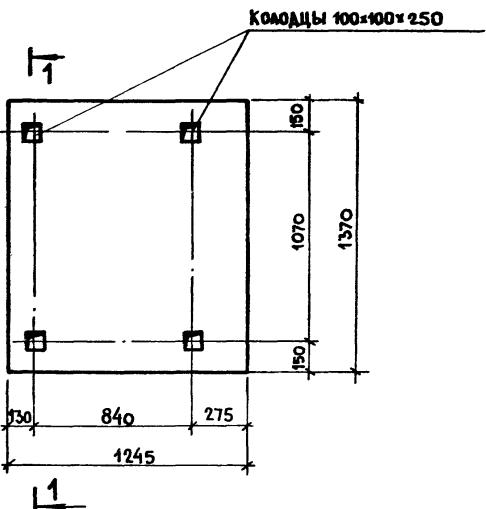

1 - 1

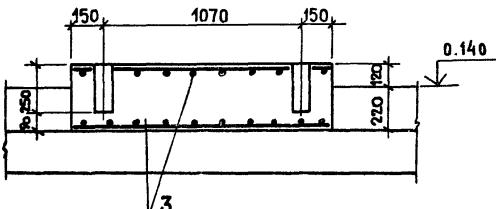

2 - 2

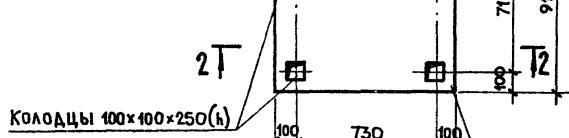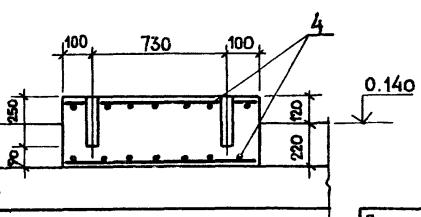

Фом - 8


ПРИВЯЗАН:

Инв №


ГИП	ГАВРИКОВ		284-4-112.86 КЖ БАНЯ НА 100 МЕСТ С ПРАЧЕЧНОЙ САМООБСЛУЖИВАНИЯ НА 125 КГ. БЕЛЯ В СМЕНУ.
И.Контр.	МАЗУР		
Нач.отв.	ИВАНИКОВ		
Гл.конст.	ХАРЛАМОВ		
РУК. гр.	СМИРНОВА		
Исполн.	КЛЮЧЕВР		Стадия
			лист
			листов
			P 12
СХЕМА РАСПОЛОЖЕНИЯ ФУНДАМЕНТОВ ПОД ОБОРУДОВАНИЕ			
НА ОТМ. 0.140. ФУНДАМЕНТЫ ФОМ-7, ФОМ-8			
ГИПРОКОММСТРОЙ г. МОСКВА.			

СХЕМА РАСПОЛОЖЕНИЯ ЭЛЕМЕНТОВ ОПОР ПОД БАКИ.


1 - 1

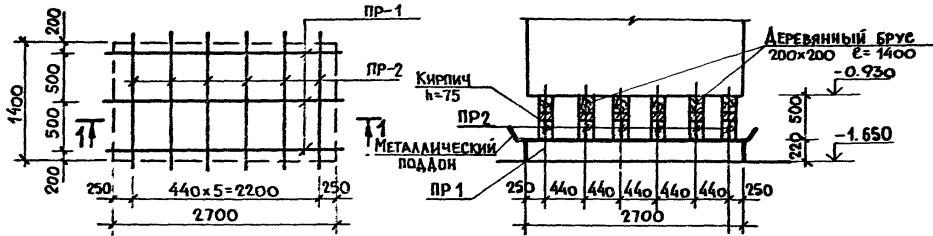


РАМА РМ-1

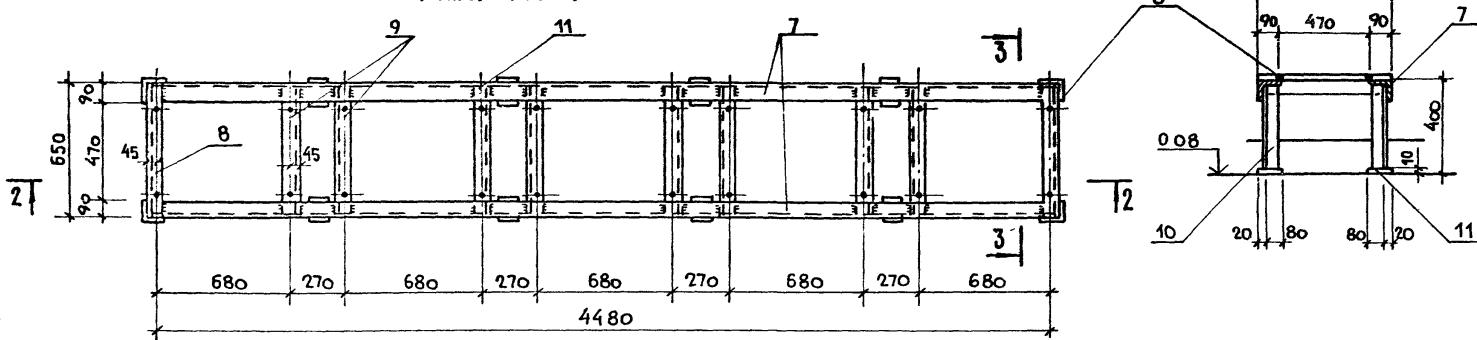


3 - 3

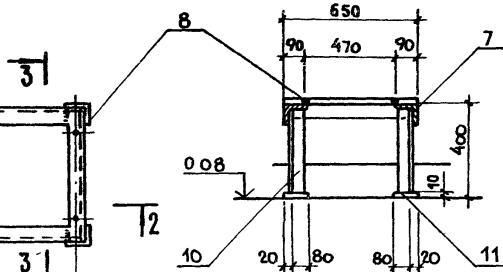



4 - 4

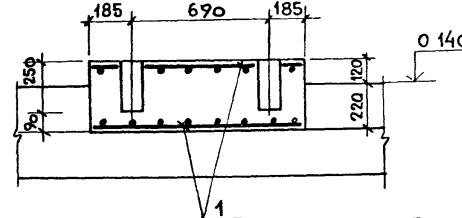

5 - 5

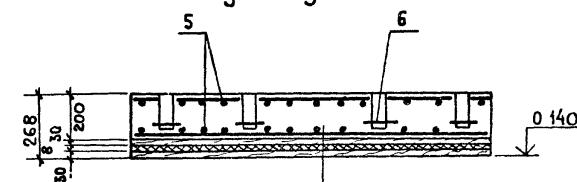

ФОМ - 6 КОЛОДЦЫ 100x100x250(h)

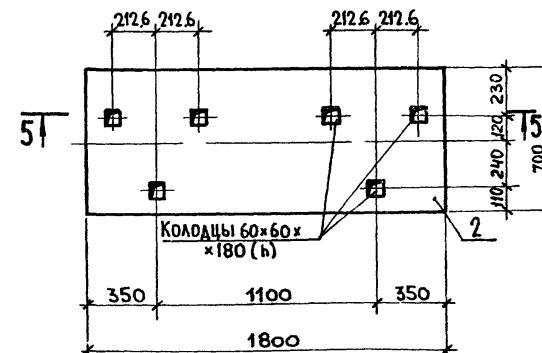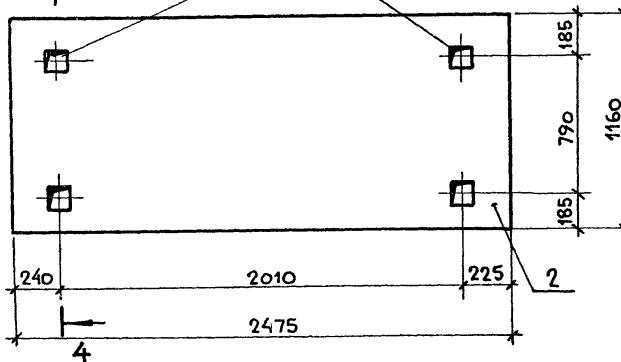

СПЕЦИФИКАЦИЯ ЭЛЕМЕНТОВ НА МЕТАЛЛИЧЕСКУЮ РАМУ РМ-1.

МАРКА ЭЛ-ТА	ОБОЗНАЧЕНИЕ	НАИМЕНОВАНИЕ	КОЛ.	МАССА ЕД.КГ.	ПРИМЕЧ.
		РАМА РМ-1			
		СБОРОЧНЫЕ ЕДИНИЦЫ			
7		6-75х75х5 ГОСТ 8509-72	2	28,1	
8		УДОЛК СТ3 СПОСТ 535-79 С-4560	2	3,77	
9		ТО ЖЕ E=650	8	3,71	
10		E=640	8	3,71	
11		E=585	8	2,52	
		ПОЛОСА 100x10 ГОСТ 103-76*	8	0,78	
		Всегд ПС6 ГОСТ 380-77*	8	0,78	

СПЕЦИФИКАЦИЯ ЭЛЕМЕНТОВ ОПОР ПОД БАКИ

МАРКА	ОБОЗНАЧЕНИЕ	НАИМЕНОВАНИЕ	КОЛ.	МАССА ЕД.КГ.	ПРИМЕЧ.
ПР-1	1.138-10.1 900 00-01	ПЕРЕМЫЧКА 1ПР28-27.25.22У	3	375	
ПР-2	" 600 00-01	" 1ПР38-15.12.22У	12	100	

ДЕРЕВ.БРУС 200x200 E=1400 6

ДОСКИ ТОЛСТИНОЙ — 30 ММ.
РЕЗИНА — 8 ММ.
ДОСКИ ТОЛСТИНОЙ — 30 ММ.

СПЕЦИФИКАЦИЮ МОНОЛИТНЫХ ФУНДАМЕНТОВ
ФОМ-6; ФОМ-9 СМ. ЛИСТ 12.



ПРИВЯЗАН

Инв №

ГИП	ТАВРИКОВ	С.	284-4-112 86 КЖ
Н.КОНТР.	МАЗУР	Владимир	
НАЧ.ОТД.	ИВАНИЧКОВ	Илья	
Г.КОНСТ.	ХАРЛАМОВ	Сергей	
РУК.ГР.	СМИРНОВА	Мария	
Исполн.	Клюзнер	Анатолий	
			Стадия лист 1 из 1
			Листов 13
			Р

СХЕМА РАСПОЛОЖЕНИЯ ЭЛЕМЕНТОВ ОПОР ПОД БАКИ. РАМА РМ-1; ФУНДАМЕНТЫ ФОМ-6; ФОМ-9. СЧЕТЕНИЯ 1-5-5

ГИПРОКОММУНСТРОЙ
г. Москва.

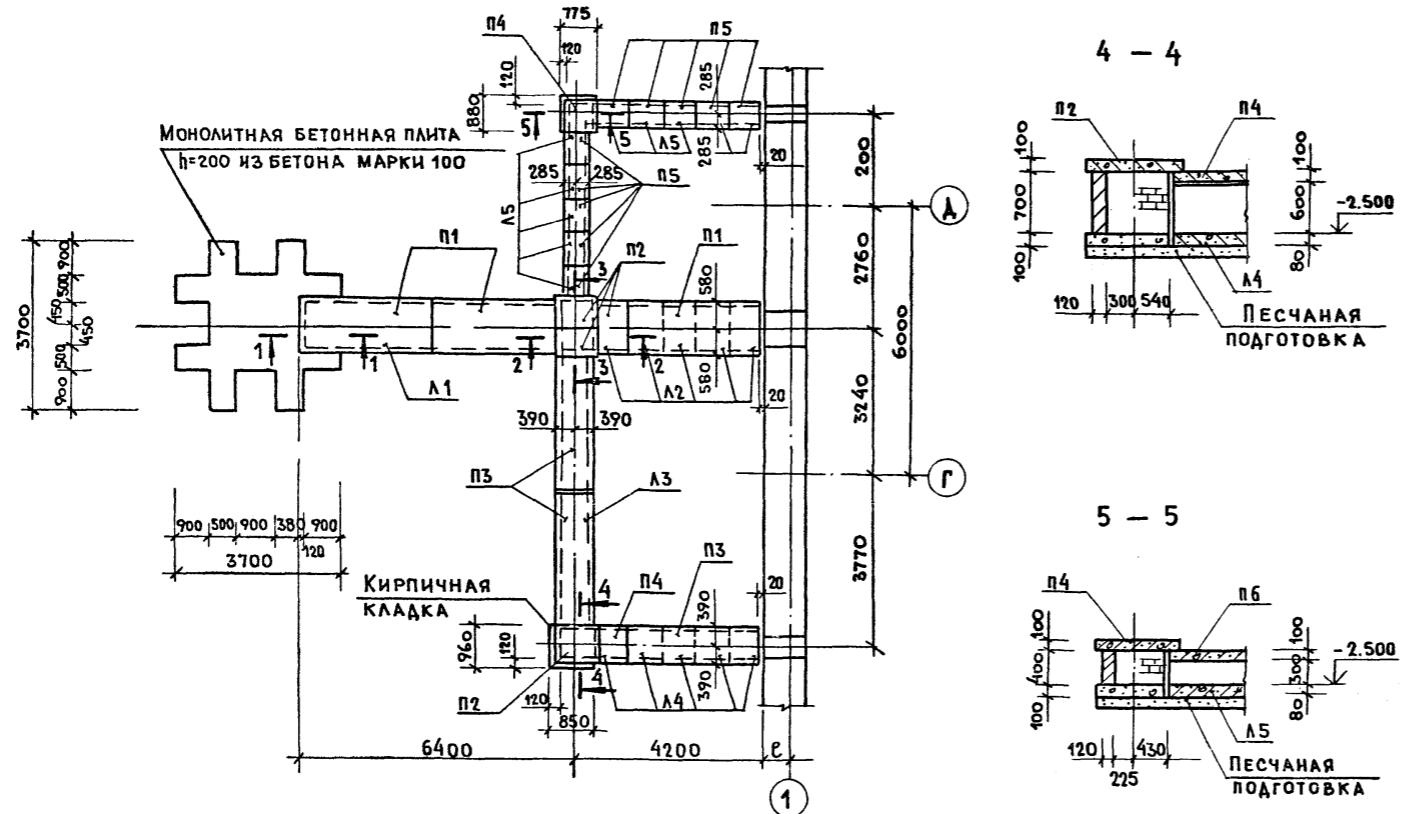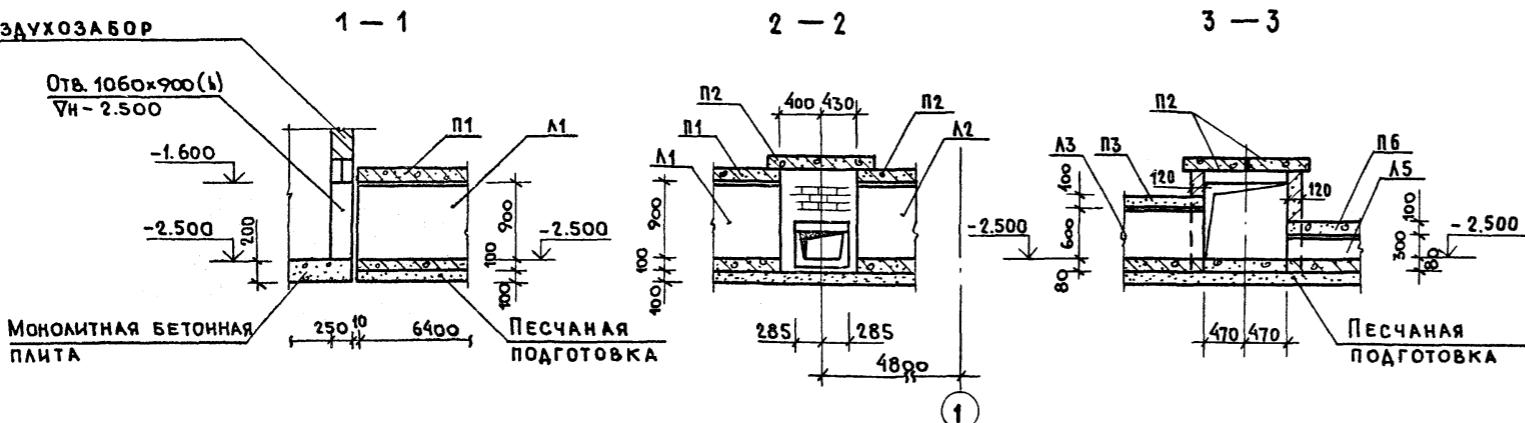


Спецификация к схеме расположения элементов воздухозаборных каналов

Марка	Обозначение	Наименование	Кол.	Масса ед.кг.	Примеч.
А1	3.006.1-2/82.1-1-08.0-1	ЛОТОК А8-8	1	3900	
А2	-5	ТО ЖЕ А8 ₂ -8	5	500	
А3	3.006.1-2/82.1-1-05.0	" А5-8	1	2250	
А4	-2	" А5 ₂ -8	5	280	
А5	3.006.1-2/82.1-1-02.0-2	" А2 ₂ -8	10	110	
П1	3.006.1-2/82.1-2-2.0-13	ПЛИТА П8-8	3	870	
П2	3.006.1-2/82.1-2-1.0-029	ТО ЖЕ П8 ₂ -8	4	210	
П3	3.006.1-2/82.1-2-2.0-02	" П5-8	3	410	
П4	3.006.1-2/82.1-2-1.0-018	" П5 ₂ -8	2	100	
П5	-010	" П3-8	10	50	

1. Кирпичные участки каналов и цокольную часть воздухозаборной шахты выполнять из глиняного обыкновенного кирпича марки 100 на растворе марки 50.
2. Все конструкции соприкасающиеся с грунтом окрасить горячим битумом за 2 раза.

ГИП	ГАВРИКОВ	Ген.	284 - 4 - 112.86 - КЖ
И.КОНТР.	МАЗУР	Техн.	
НАЧ.ОТД.	ИВАНЧИКОВ	ССС	
ГЛ.КОНСТ.	ХАРЛАМОВ	ССС	БАНЯ НА 100 МЕСТ С ПРАЧЕЧНОЙ САМООБСЛУЖИВАНИЯ
РУК.ГР.	СМИРНОВА	ССС	НА 125 КГ. БЕЛЬЯ В СМЕНУ.
ПРИВЯЗАН:			Страница
			лист
			листов
			R 14
Инв №			СХЕМА РАСПОЛОЖЕНИЯ ЭЛЕМЕНТОВ ВОЗДУХОЗАБОРНЫХ КАНАЛОВ.
			ГИПРОКОММУНСТРОЙ
			Г. МОСКВА

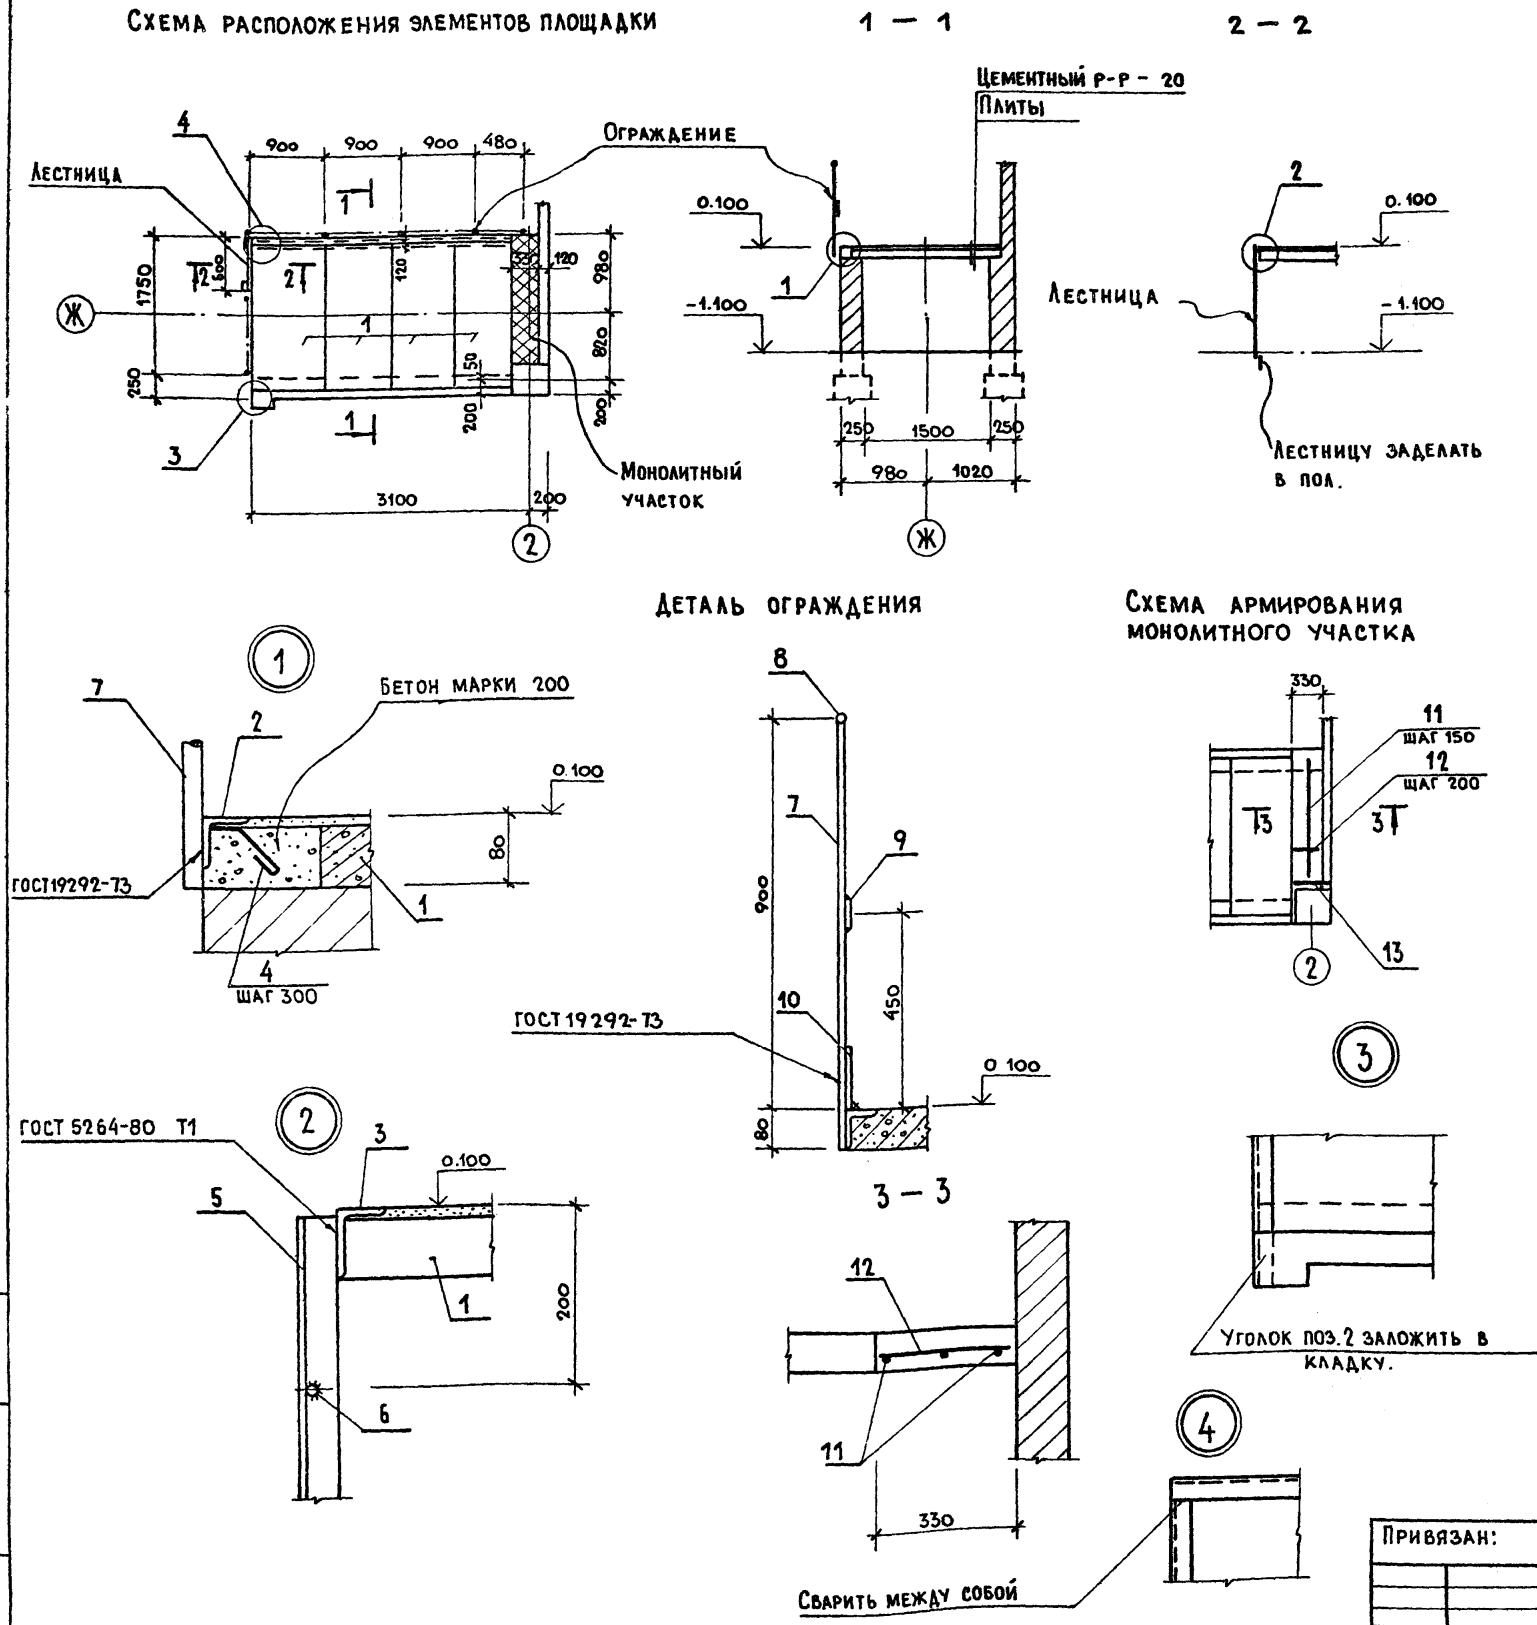
Спецификация к схеме расположения элементов площадки

МАРКА	ОБОЗНАЧЕНИЕ	НАИМЕНОВАНИЕ	КОЛ.	МАССА КГ/ША.	ПРИМЕЧ.
1	3.0061-2/82.1-2-10-046	ПЛИТА П14g-3	4	310	
2		УГОЛОК 75x50x5 ГОСТ 8510-72 [*] Ст 3 ГОСТ 535-79 [*] Р-3200	1	15,4	
3		ТО ЖЕ Р=2000	1	9,6	
4		ФЛАГ ГОСТ 5781-82 [*] Р=250	18	0,1	
5		УГОЛОК 50x5 ГОСТ 8509-72 [*] Ст 3 ГОСТ 535-79 [*] Р-1350	2	5,1	
6		КРУГ Ст 3 ГОСТ 2590-71 [*] Р=560	5	14	
7		ТО ЖЕ Р=980	7	2,5	
8		- Р общ.	-	--	11,4 кг.
9		ПОЛОСА 40x4 ГОСТ 103-76 [*] Р общ.	-	-	5,8 кг.
10		ПОЛОСА 150x2 ГОСТ 103-76 [*] Р общ.	-	-	11 кг.
11		ФЛАГ ГОСТ 5781-82 [*] Р=1550	3	0,34	
12		ТО ЖЕ Р=300	8	0,1	
13		УГОЛОК 50x5 ГОСТ 8509-72 [*] Ст 3 ГОСТ 535-79 [*] Р-450	1	1,7	
		БЕТОН МАРКИ 200	0,1	--	м ³

1. РАСПОЛОЖЕНИЕ ПЛОЩАДКИ НА ПЛАНЕ СМ. ЛИСТ АР-8.
2. СВАРКУ ПРОИЗВОДИТЬ ЭЛЕКТРОДАМИ ТИПА 942.
ГОСТ 9467-75; ТОЛЩИНУ ШВОВ ПРИНИМАТЬ ПО НАИМЕНЬШЕЙ
ТОЛЩИНЕ СВАРИВАЕМЫХ ЭЛЕМЕНТОВ.
3. ОГРАЖДЕНИЯ ОКРАСИТЬ МАСЛЯНОЙ КРАСКОЙ ЗА 2 РАЗА.

ГИП	Гавриков		284-4-112.86	КЖ
Н.КОНТР	Смирнова			
НАЧ.ОТД	Иванчиков			
Г.КОНСТ	Харламов			
РУК.ГР.	Гузенко			
Привязан:			СТАДИЯ	ЛИСТ
			P	15
ИНВ №			СХЕМА РАСПОЛОЖЕНИЯ ЭЛЕМЕНТОВ ПЛОЩАДКИ НА ОТМ 0 100	
			ГИПРОКОММУНСТРОЙ г. Москва	

СХЕМА РАСПОЛОЖЕНИЯ ЭЛЕМЕНТОВ КАРКАСА НА ОТМ. 0.000

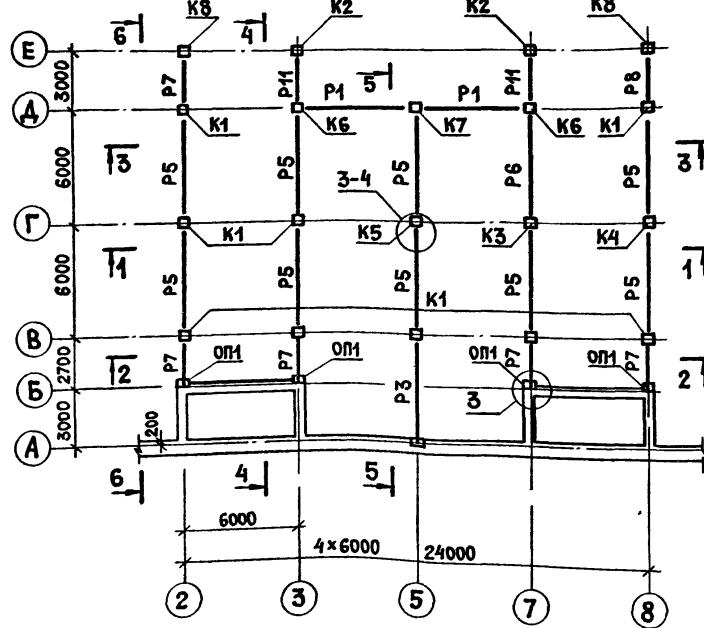


СХЕМА РАСПОЛОЖЕНИЯ ЭЛЕМЕНТОВ КАРКАСА НА ОТМ. 3.600


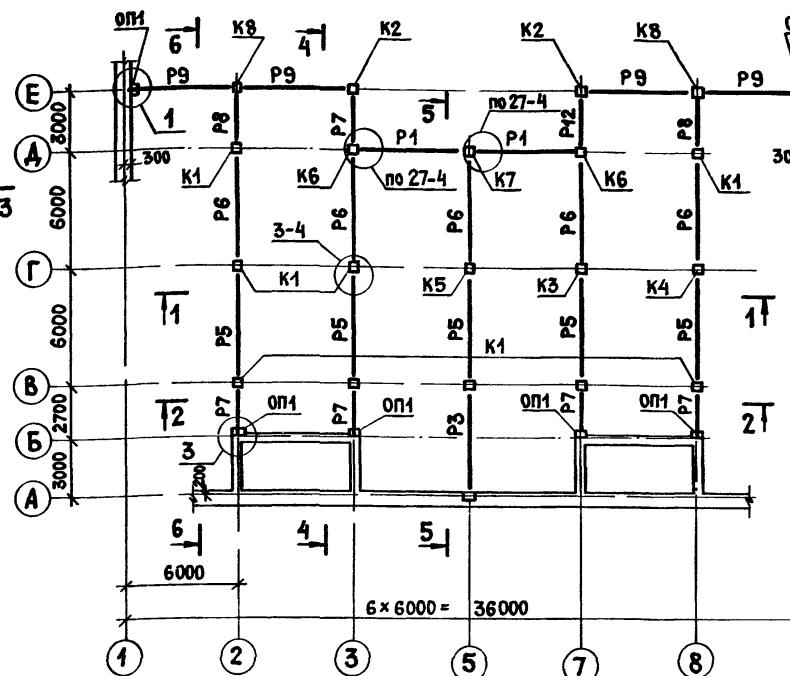


СХЕМА РАСПОЛОЖЕНИЯ ЭЛЕМЕНТОВ КАРКАСА НА ОТМ. 7.200

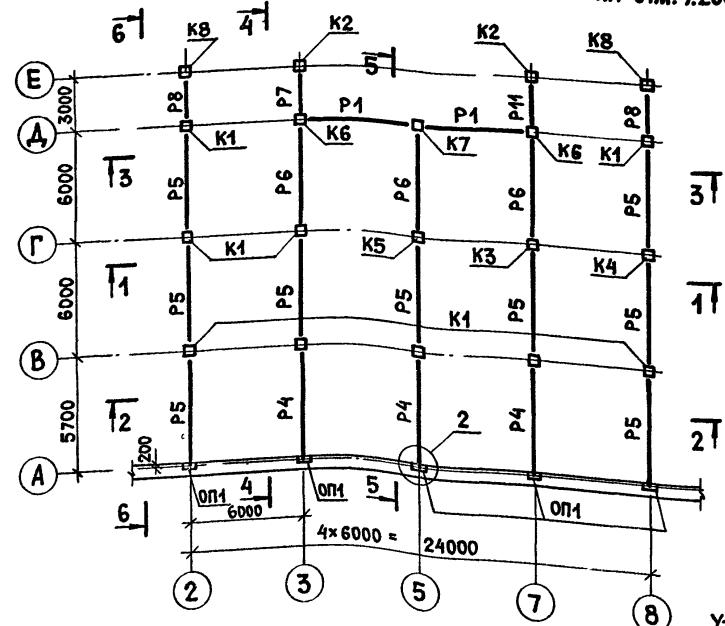

УТЕПЛЕНИЕ В ТОРЦЕ РИГЕЛЯ ВЫПОЛНЯТЬ
ДЛЯ РАСЧЕТНОЙ ТЕМПЕРАТУРЫ НАРУЖНОГО
ВОЗДУХА $t = -30; -40^{\circ}\text{C}$.





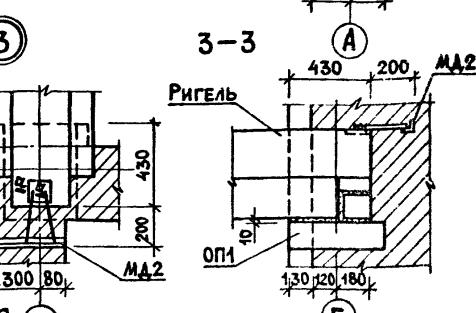


СХЕМА РАСПОЛОЖЕНИЯ ЭЛЕМЕНТОВ КАРКАСА ПОКРЫТИЯ

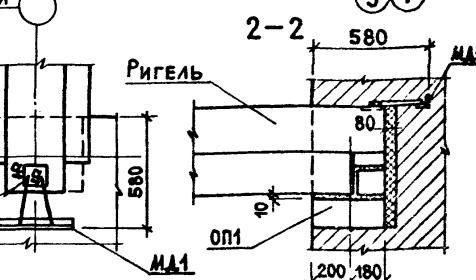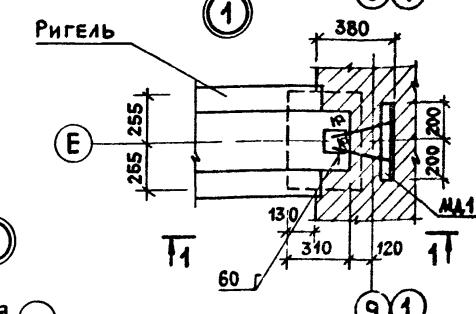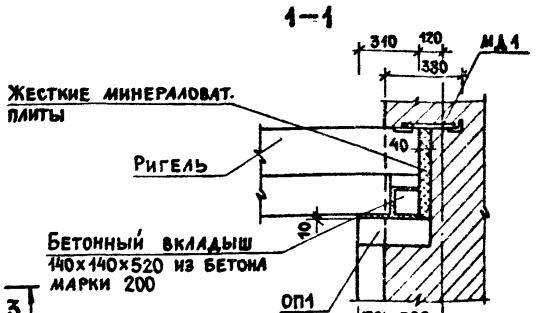

a-a

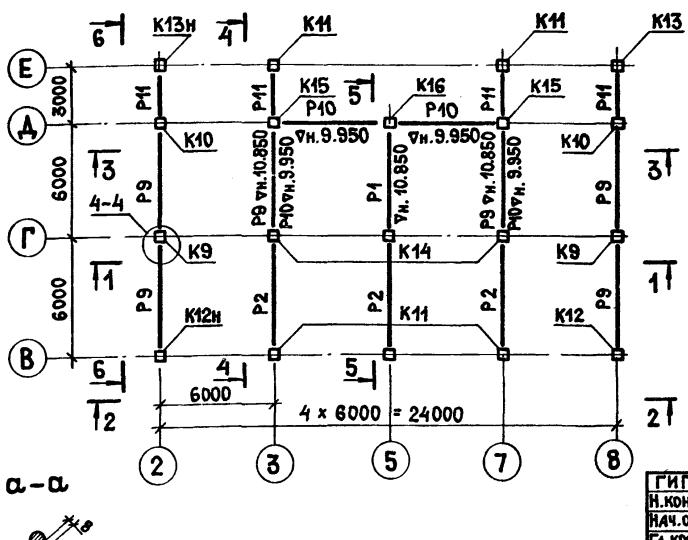

ПРИВЯЗАН:

Инв №

ГИП	ГАВРИКОВ	Лис
Н.КОНТР.	Смирнова.	
НАЧ.ОТД.	Иванчиков	
Г.А.КОНСТ.	Харламов	

Рук.гр.	МАЗУР	Лис
---------	-------	-----

284-4-112.86 КЖ


Баня на 100 мест с прачечной самообслуживания на 125 кг белья в смену

стадия лист листов

P 16

СХЕМЫ РАСПОЛОЖЕНИЯ ЭЛЕМЕНТОВ КАРКАСА. УЗЛЫ 1;2;3.

ГИПРОКОММУНСТРОЙ Г. МОСКВА

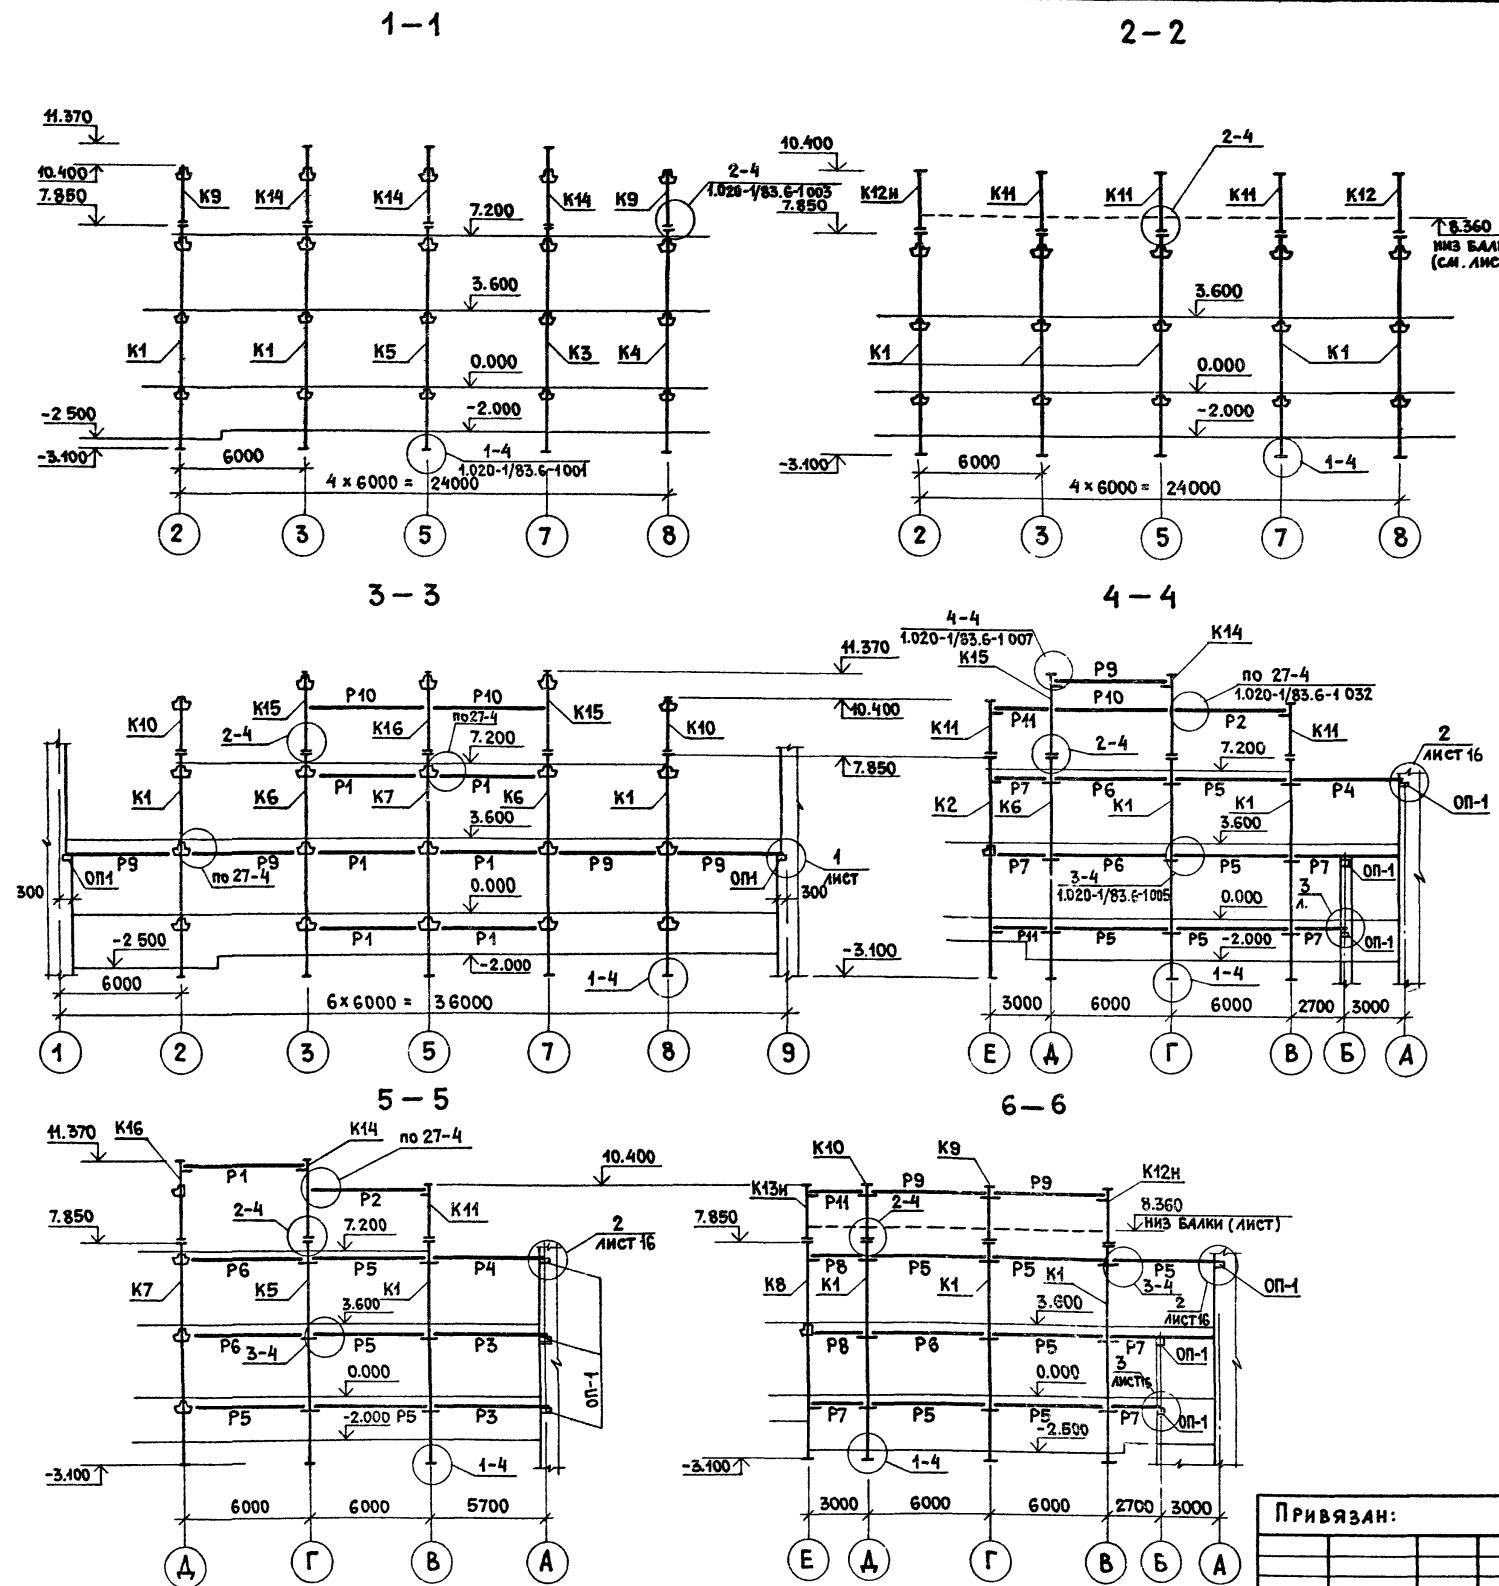

Спецификация к схемам расположения элементов каркаса

МАРКА поз.	ОБОЗНАЧЕНИЕ	НАИМЕНОВАНИЕ	КОЛ.	МАССА ЕД. КГ	ПРИМЕЧ.
КОЛОННЫ					
K1	— КЖИ.01.00.0	ЗКНД4.36-2.3-I	9	4500	
K2	— КЖИ.17.00.0	ЗКНД4.36-2.2-I-1	2	4460	
K3	— КЖИ.13.00.0	ЗКНД4.36-2.3-I-1	1	4500	
K4	— КЖИ.14.00.0	ЗКНД4.36-2.3-I-2	1	4500	
K5	— КЖИ.15.00.0	ЗКНД4.36-2.3-I-3	1	4500	
K6	— КЖИ.16.00.0	ЗКНД4.36-2.3-I-4	2	4500	
K7	— КЖИ.18.00.0	ЗКНД4.36-2.2-I-2	1	4460	
K8	— КЖИ.19.00.0	ЗКНД4.36-2.2-I-3	2	4460	
K9	— КЖИ.11.00.0	1КВД4.33-1.1-1	2	1080	
K10	— КЖИ.12.00.0	1КВД4.33-1.1-2	2	1080	
K11	— КЖИ.08.00.0	1КВО4.33-1.1-1	5	1050	
K12	— КЖИ.09.00.0	1КВО4.33-1.1-2	1	1050	
K12н	— КЖИ.09.00.0-01	1КВО4.33-1.1-3	1	1050	
K13	— КЖИ.10.00.0	1КВО4.33-1.1-4	1	1050	
K13н	— КЖИ.10.00.0-04	1КВО4.33-1.1-5	1	1050	
K14	— КЖИ.05.00.0	1КВО4.42-1.1-1	3	1430	
K15	— КЖИ.06.00.0	1КВО4.42-1.1-2	2	1430	
K16	— КЖИ.07.00.0	1КВО4.42-1.1-3	1	1430	
Ригели					
P1	1020-1/83.3-1.01	РДП4.56-40 ATV	7	2550	
P2	— 01	РДП4.56-50 ATV	3	2550	
P3	— 02	РДП4.56-60 ATV	2	2550	
P4	— 03	РДП4.56-70 ATV	3	2550	
P5	— 04	РДП4.56-90 ATV	23	2550	
P6	— 05	РДП4.56-110 ATV	9	2550	
P7	1020-1/83.3-1.11-01	РДП4.26-60	11	1110	
P8	— 02	РДП4.26-90	5	1110	
P9	1020-1/83.3-1.05	РОП4.56-30	10	2350	
P10	— 01	РОП4.56-40	4	2350	
P11	1020-1/83.3-1.12	РОП4.26-40	7	1050	
P12	— 01	РОП4.26-60	1	1050	
ОП11	4.225-2.11-4.0.0.0 02	Опорная плита ОП5-4	15	68	
Соединительные эл-ты					
	1020-1/83.7-1090 СБ-01				МС28 31
	1020-1/83.7-1080 СБ				МС26 16
	— КЖИ.89.00.0				МД1 9
	— КЖИ.89.00.0-04				МД2 8

ГИП
Н.КОНТ.
НАЧ.ОТД.
ГЛА.КОНСТ.
РУК.ГР.

ГАБРИКОВ
СМИРНОВА
ИВАНЧИКОВ
ХАРАДИОВ
МАЗУР

284-4-112.86 КЖ

БАНЯ НА 100 МЕСТ С ПРАЧЕЧНОЙ САМООБСЛУЖИ-

ВАНИЯ НА 125 КГ БЕЛЬЯ В СМЕНУ

Стадия лист листов

Р 17

ПРИВЯЗАН:

ИНВ. №

РАЗРЕЗЫ 1-1 ÷ 6-6 ГИПРОКОММУНСТРОЙ



г. МОСКВА

СХЕМА РАСПОЛОЖЕНИЯ ЭЛЕМЕНТОВ ПЕРЕКРЫТИЯ НА ОТМ. 0.000 В ОСЯХ А-Г


Альбом Г/2

Типовой проект 284-4-112.86





Согласовано:
 Группа ВК Пушкин И.И.
 Группа ОВ Опарина А.С.
 Инв. № подл. Подл. и дата 03.01.1986
 Инв. № подл.

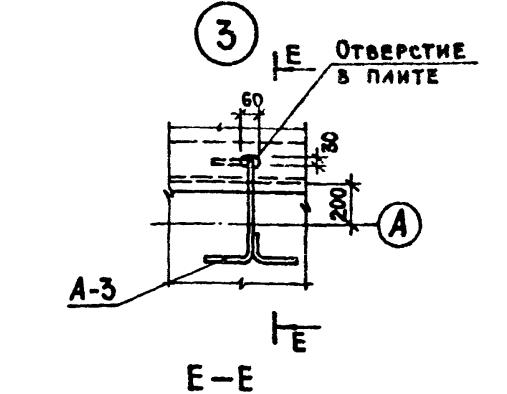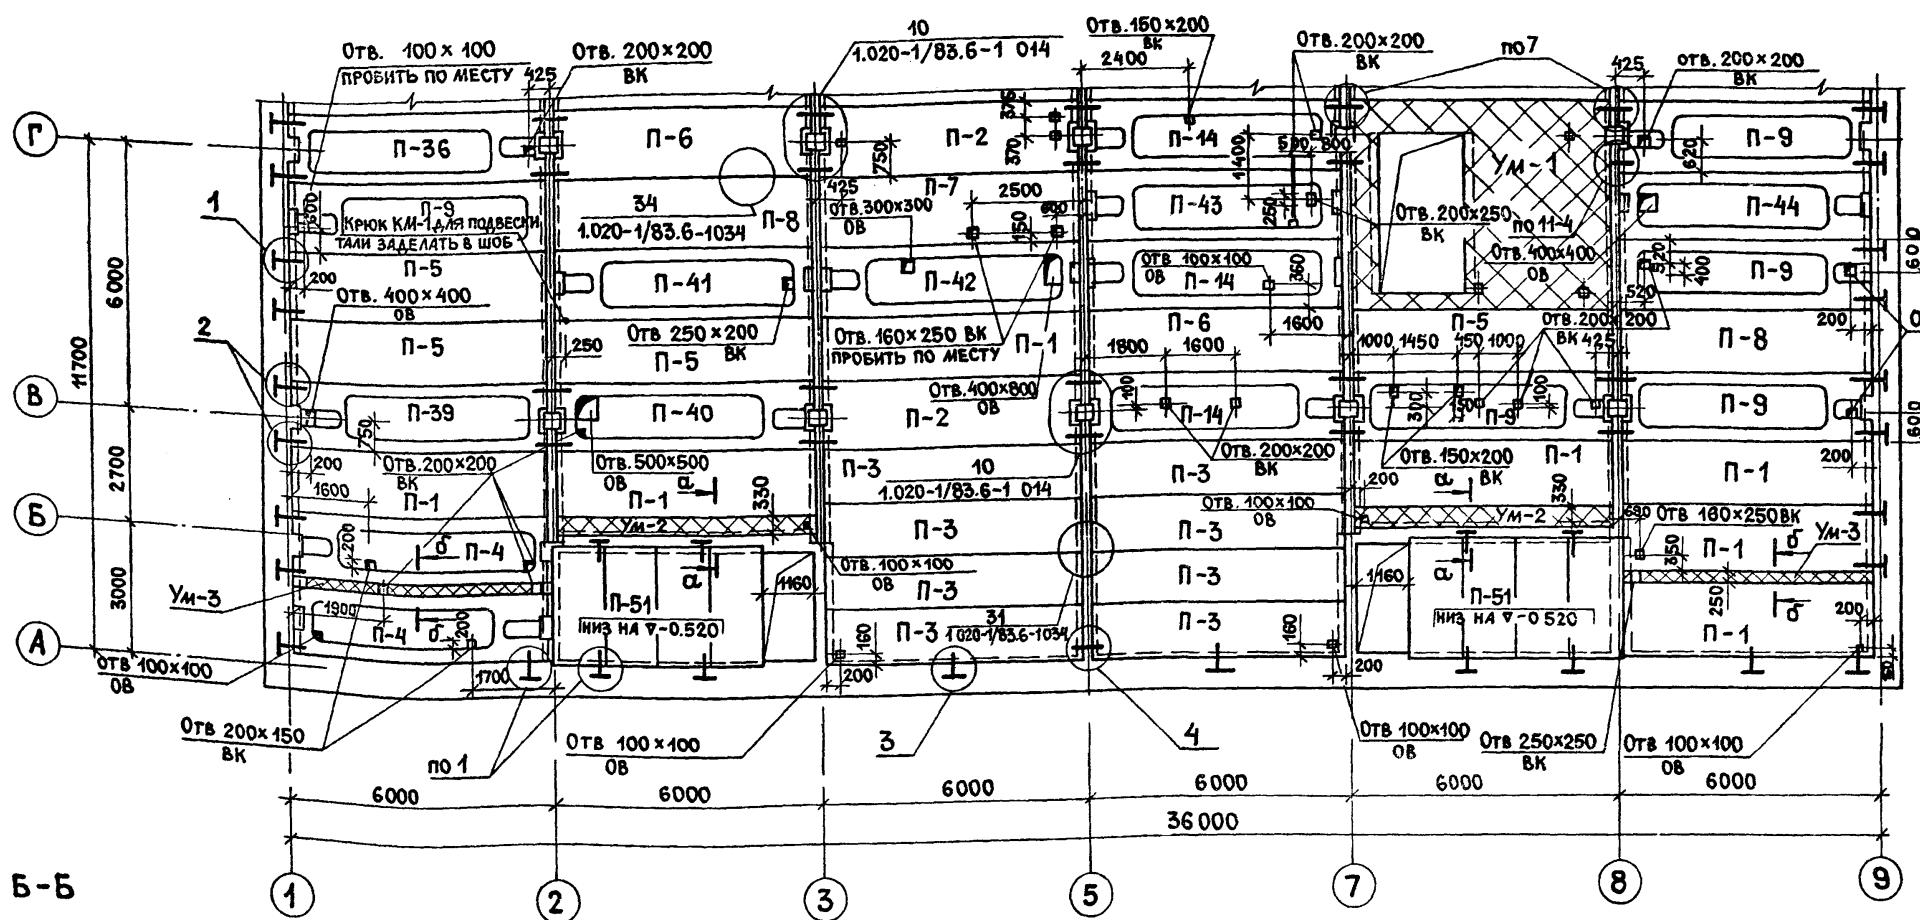


E-E

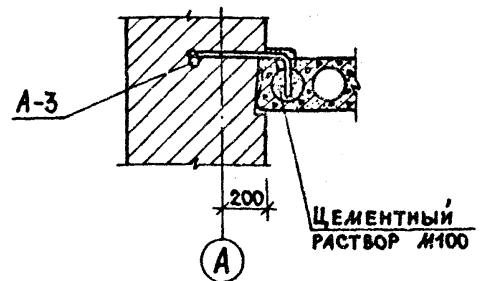

4

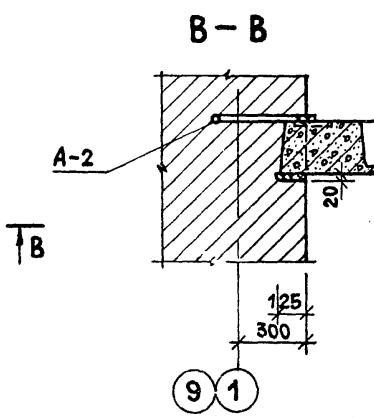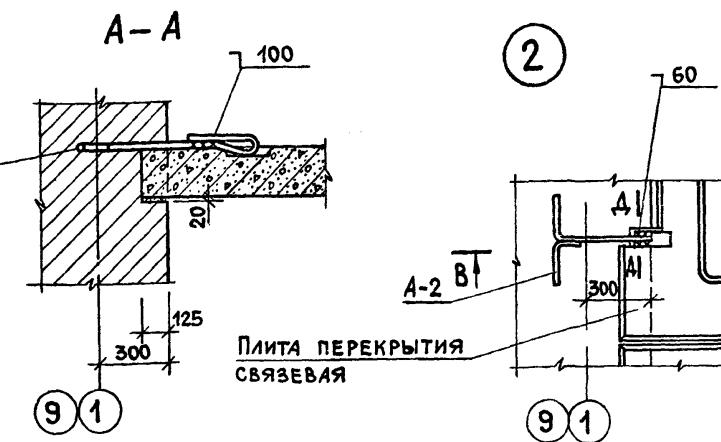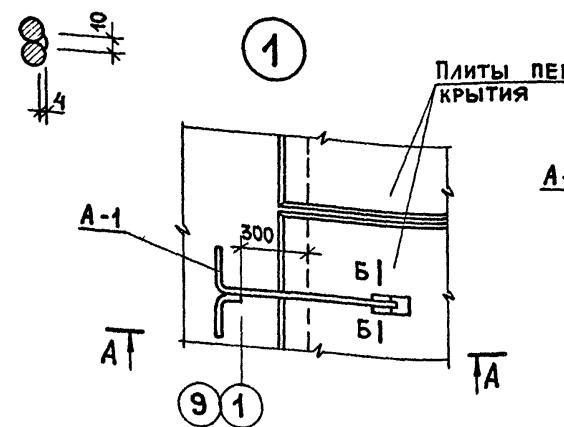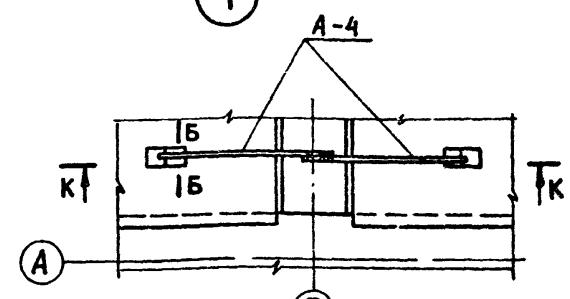

Д-Д

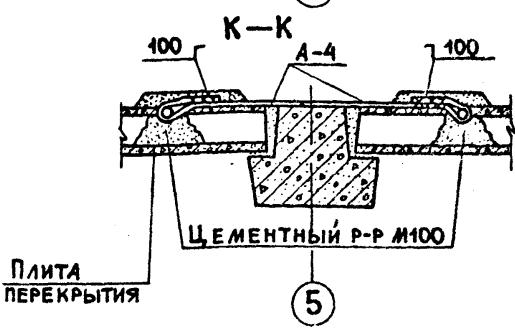

ГИП	ГАВРИКОВ
И.КОНТ.	СМИРНОВА
НАЧ.ОТД.	ИВАНИЧКОВ
Г.КОНС.	ХАРИМОВ
РУК.ГР.	МАЗУР
ИСПОЛН.	НЕФЕДОВА

284-4-112.86 КЖ



Схема расположения элементов перекрытия на отм. 0.000 в осях А-Г. Узлы 1-4			ГИПРОКОММУНСТРОЙ
Г. ЖОСКА			

Привязан:		
Инв. №		

Инв. №

Стадия	Лист	Листов
P	18	



СХЕМА РАСПОЛОЖЕНИЯ ЭЛЕМЕНТОВ ПЕРЕКРЫТИЯ НА ОТМ. 0.000 В ОСЯХ Г-И

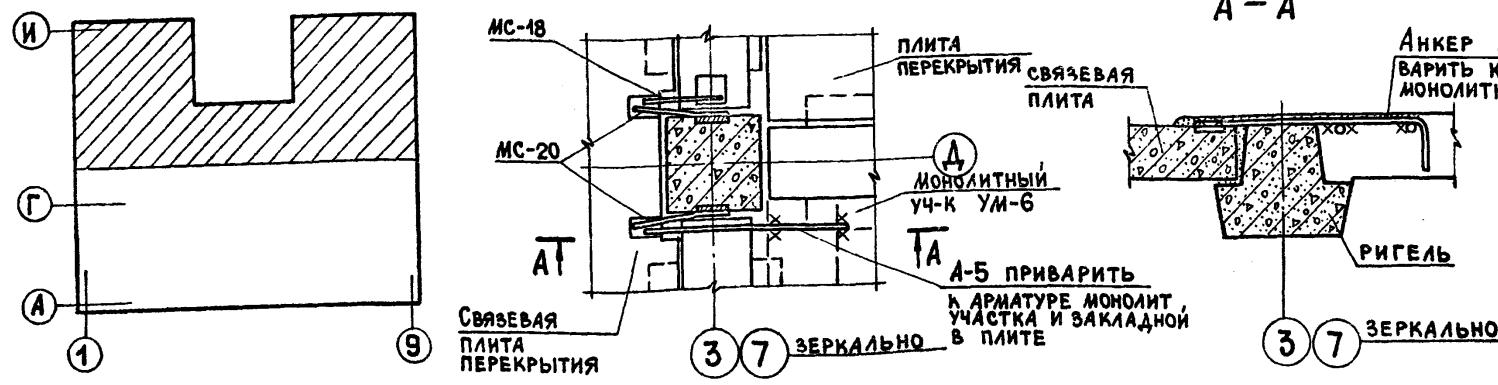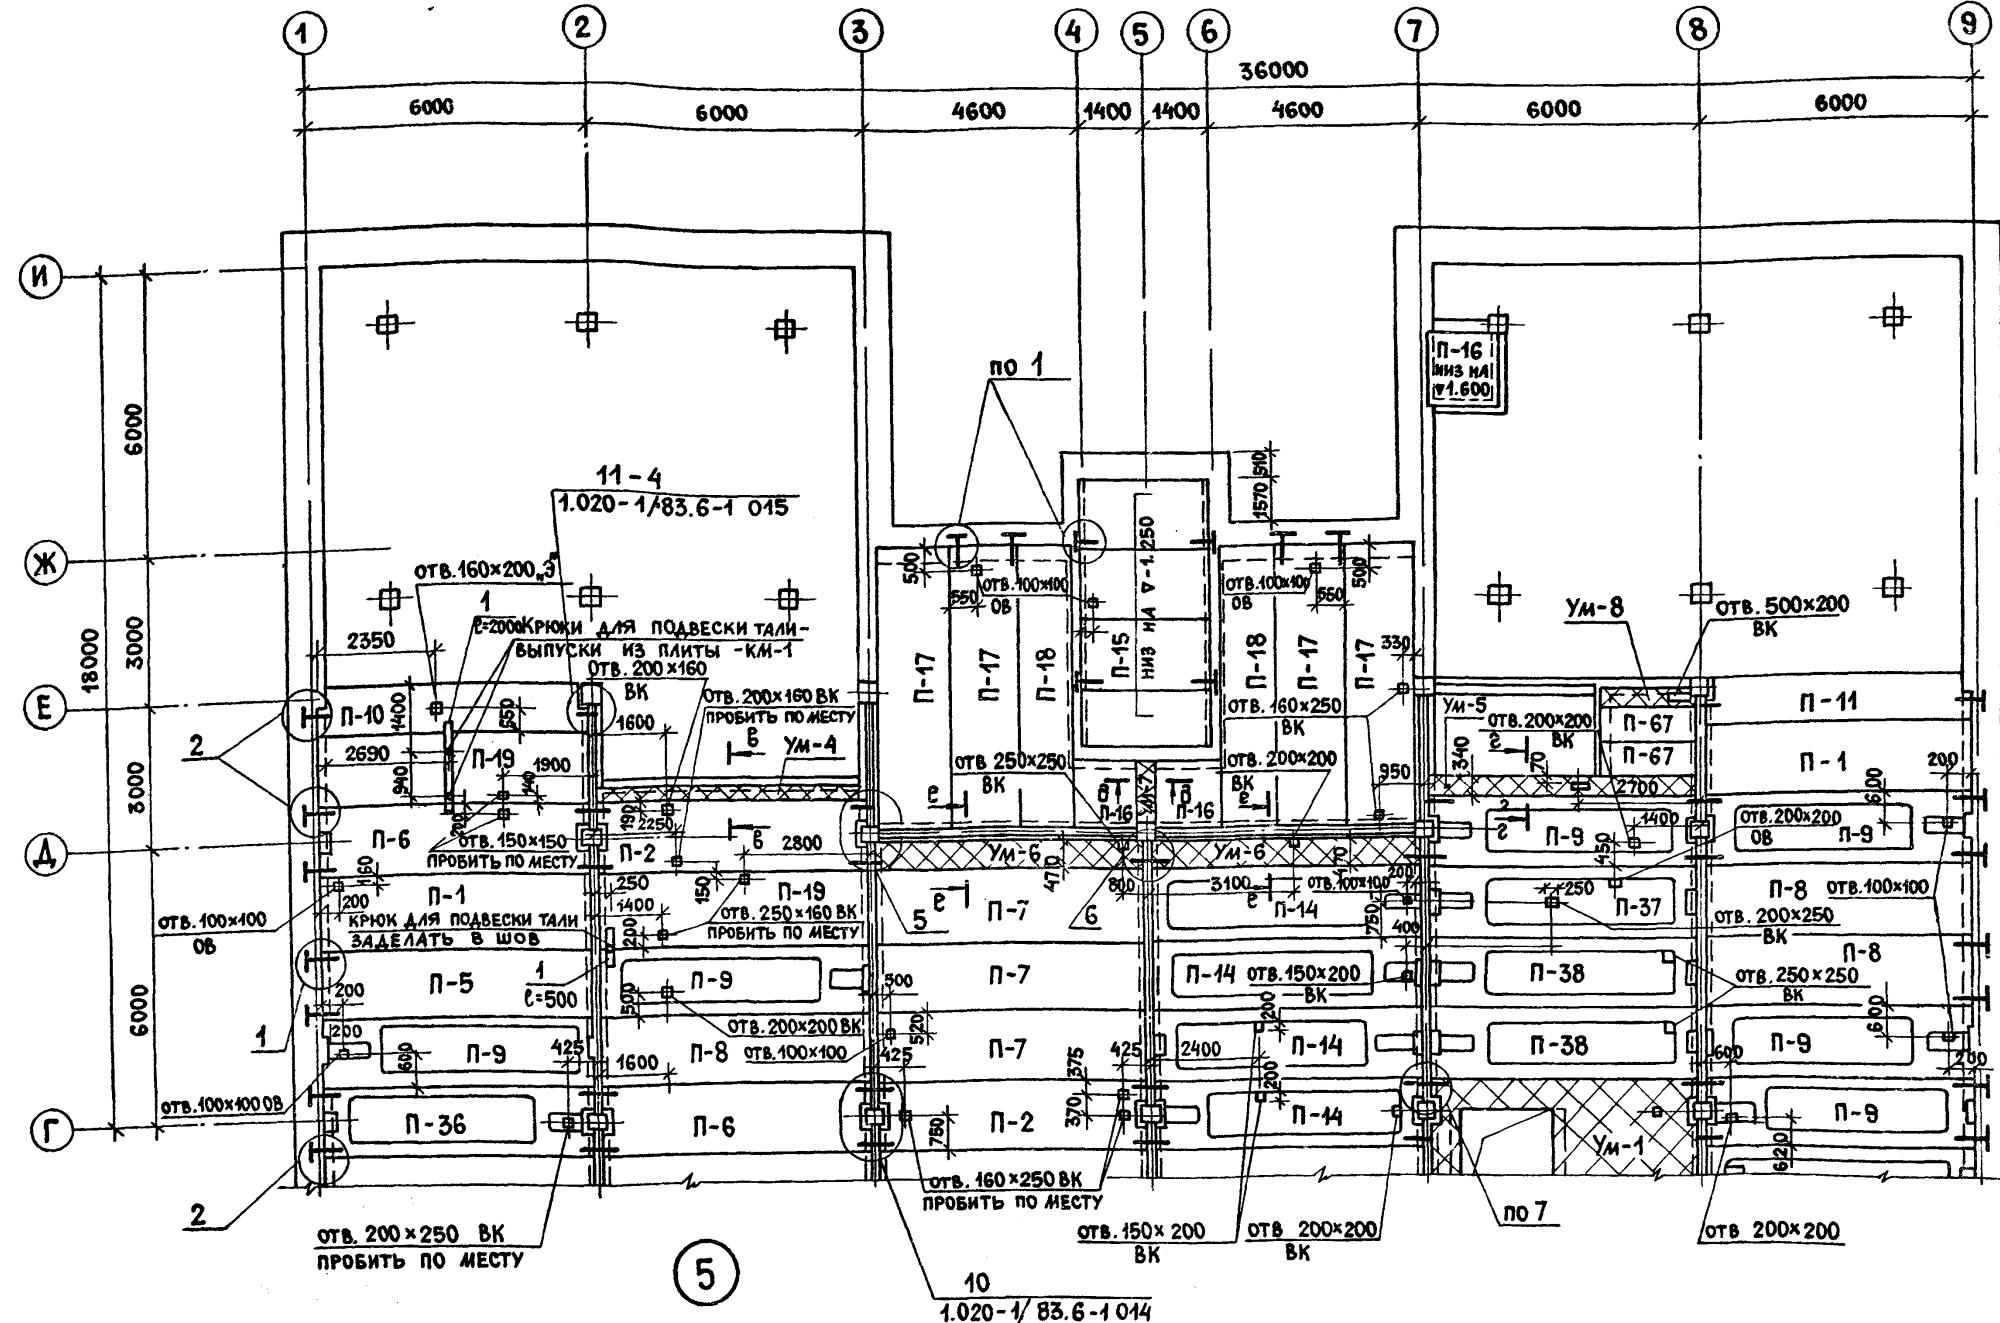

Альбом I/2

Типовой проект 284-4-112.86


СХЕМА РАСПОЛОЖЕНИЯ ЭЛЕМЕНТОВ ПЕРЕКРЫТИЯ НА ОТМ. 3.600 В ОСЯХ А-Г

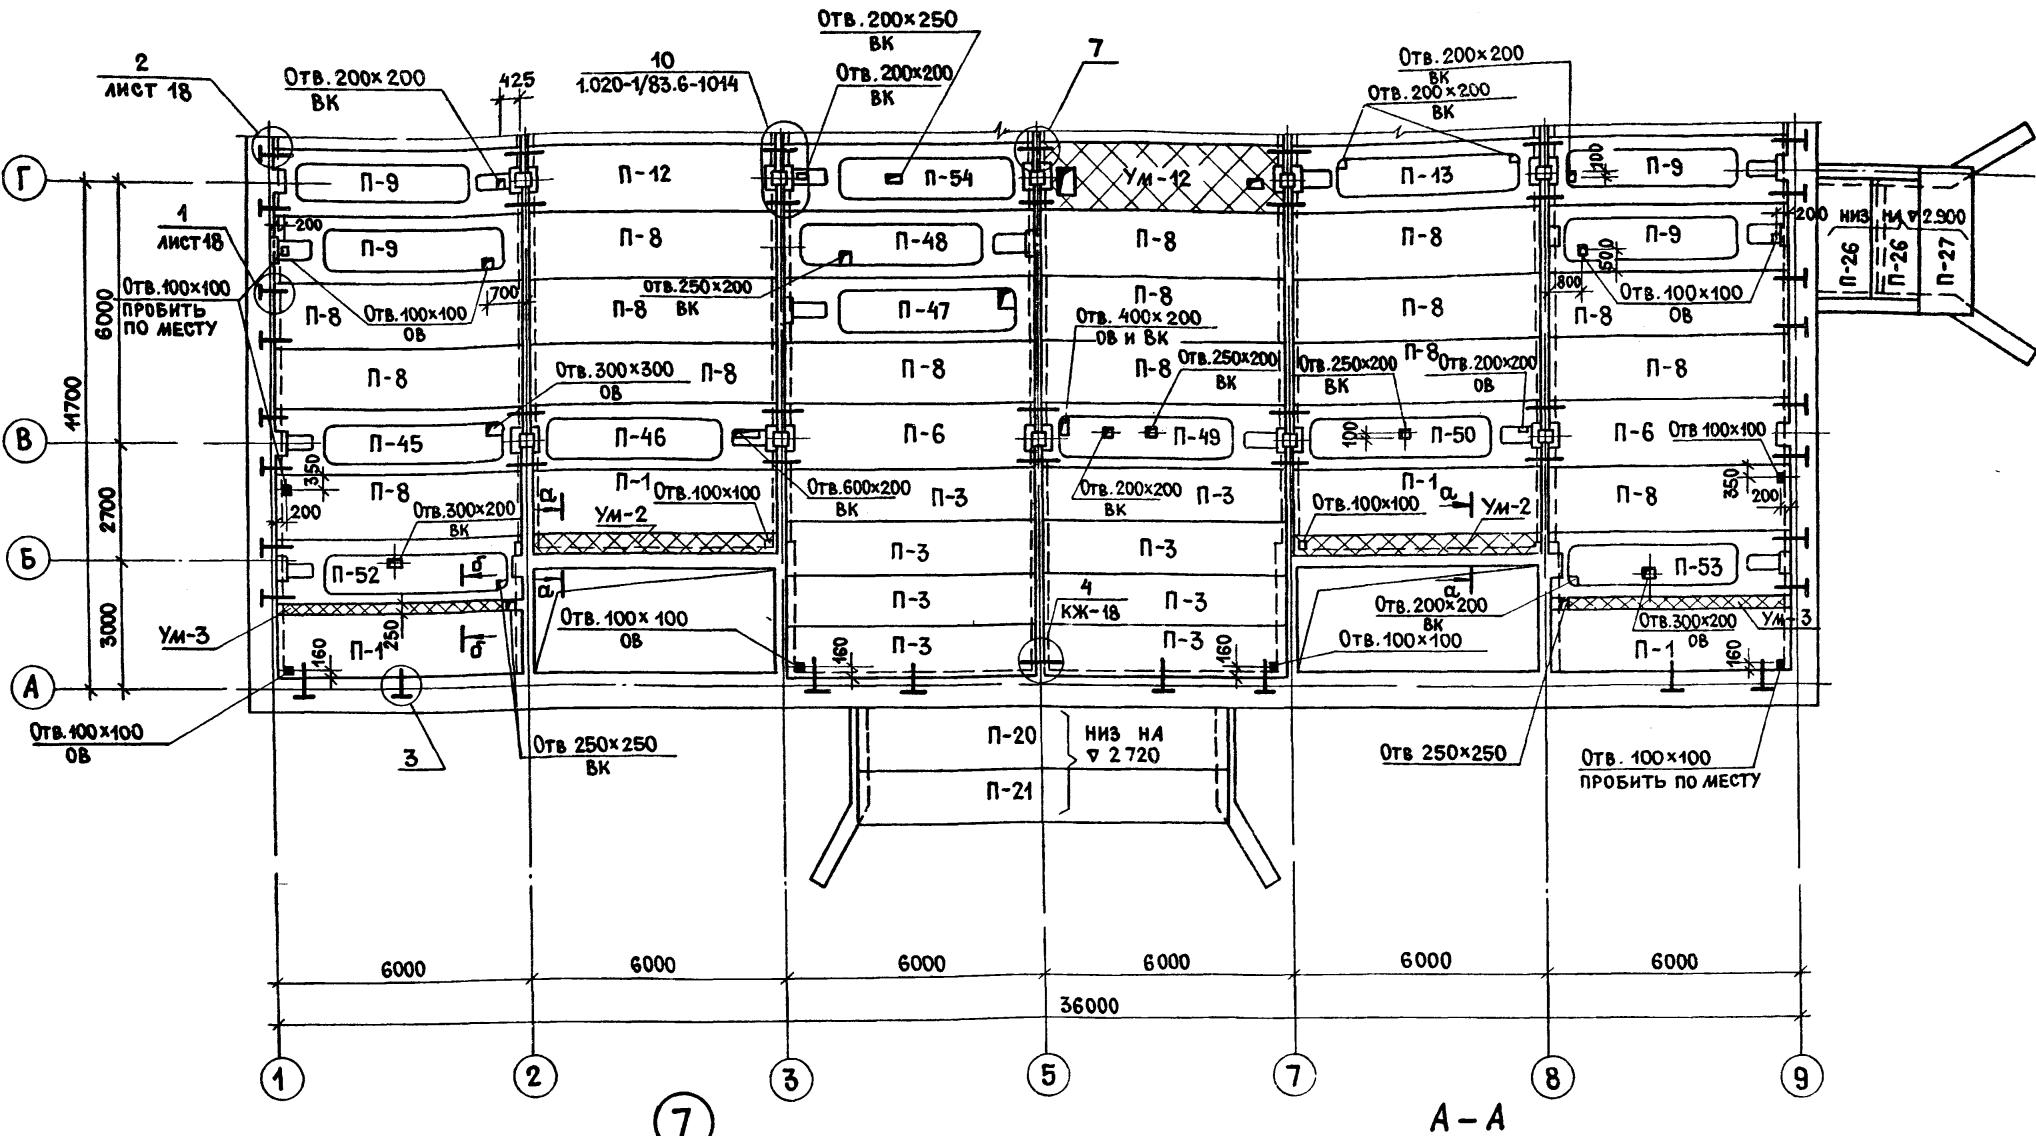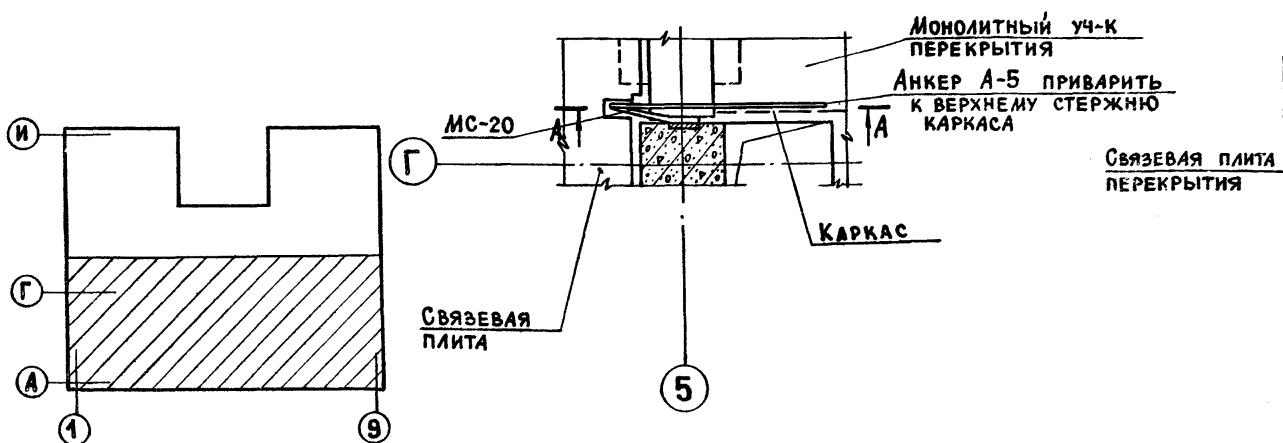Согласовано:
Гумен
БК
Группа ОВ
СидяИнв. № подл. подп. и дата
Взам. инв. №
Группа ОВ
Сидя

Анкер А-5 приварить к верхнему стержню каркаса и к закладной в пиле

ГИП	ГАВРИКОВ Н.КОНТР. Смирнова Нач.отд. Иванников	284-4-112.86 КЖ
Исполн.	Сидя лист листов	Исполн. НЕФЕДОВА
ПРИВЯЗАН:	Р 20	БАНЯ НА 100 МЕСТ С ПРАЧЕЧНОЙ САМООСЛУЖИВАНИЯ НА 125 КГ БЕЛЬЯ В СМЕНУ
Инв. №		СХЕМА РАСПОЛОЖЕНИЯ ЭЛЕМЕНТОВ ПЕРЕКРЫТИЯ НА ОТМ. 3.600 В ОСЯХ А-Г
		ГИПРОКОММУСТРОЙ г. Москва


СХЕМА РАСПОЛОЖЕНИЯ ЭЛЕМЕНТОВ ПЕРЕКРЫТИЯ НА ОТМ. 3.600 В ОСЯХ Г-И

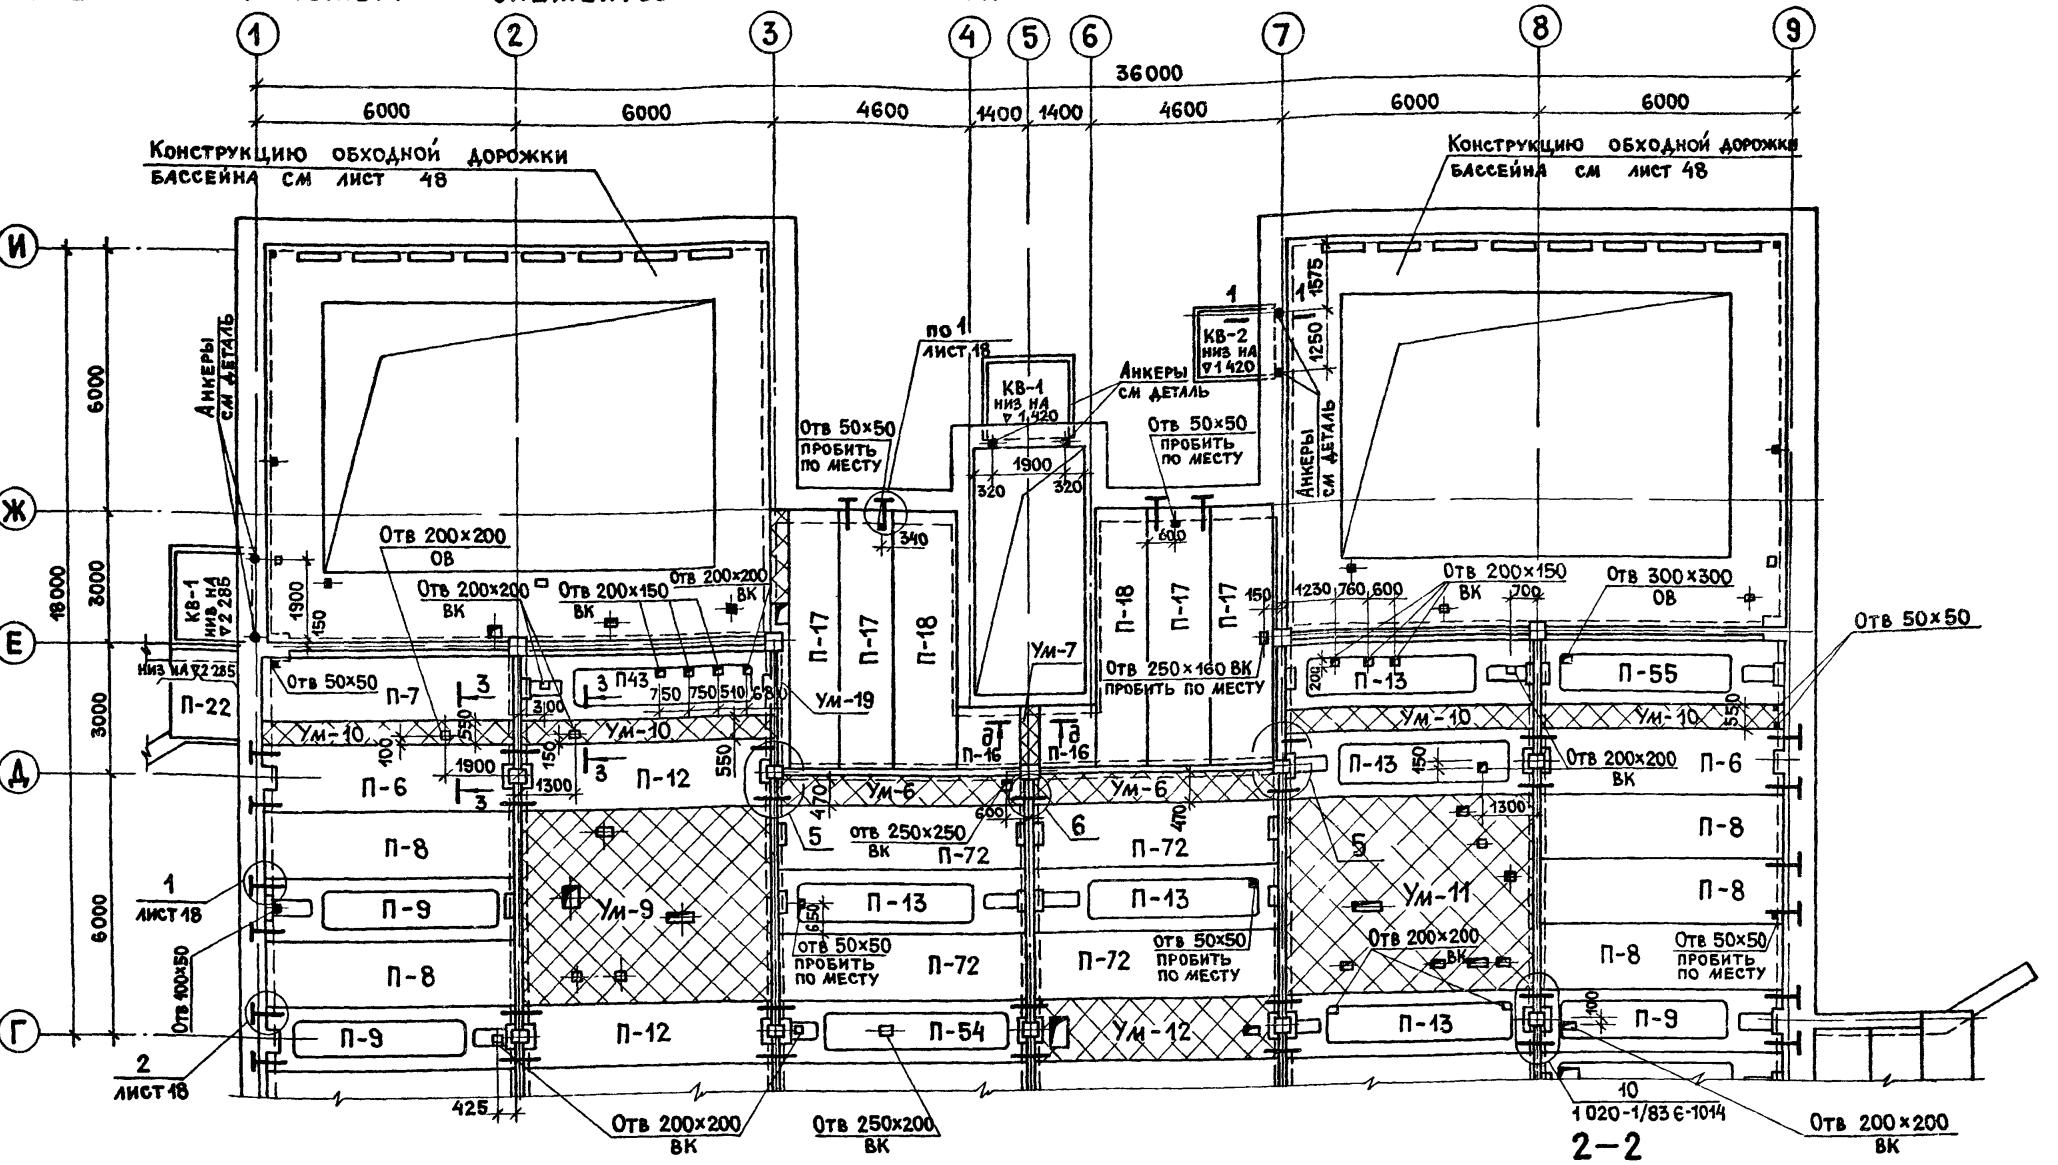

Согласовано
Группа ВК Пушкина
Группа ОВ Опарина

1-1


ДЕТАЛЬ АНКЕРОВКИ КОЗЫРЬКА

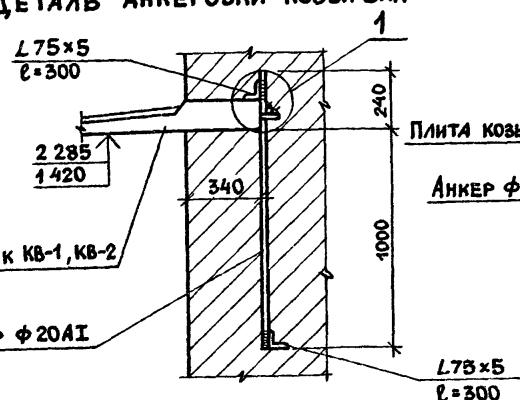

1 2

Анкер φ20А1

Стержень φ20А1
приварить к анкеру и петле козырька

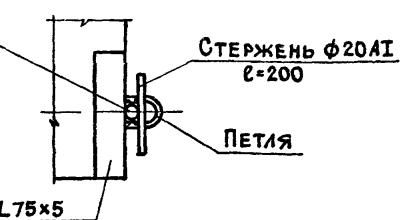

Анкера окрасить битумным
лаком за 2 раза

ПРИВЯЗАН

ИНВ Н

ГИП	ГАВРИКОВ	
И КОНТР	Смирнова	
НАЧ ОТД	Иванников	
И КОНСТ	Харламов	
РУК ГР	Мазур	
Исполн	Недедова	

284-4-112 86 КЖ

Баня на 100 мест с прачечной самообслуживания на 125 кг белья в смену



Стадия лист листов

Р 21


СХЕМА РАСПОЛОЖЕНИЯ
ЭЛЕМЕНТОВ ПЕРЕКРЫТИЯ
НА ОТМ 3.600 В ОСЯХ Г-И

ГИПРОКОММУНСТРОЙ
г. Москва

СХЕМА РАСПОЛОЖЕНИЯ ЭЛЕМЕНТОВ ПЕРЕКРЫТИЯ НА ОТМ. 7.200
В ОСЯХ А-Г

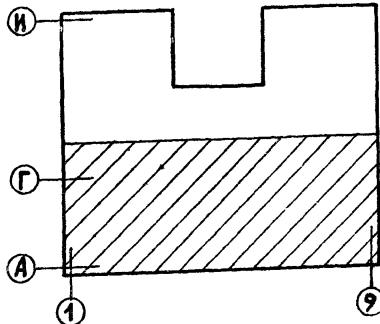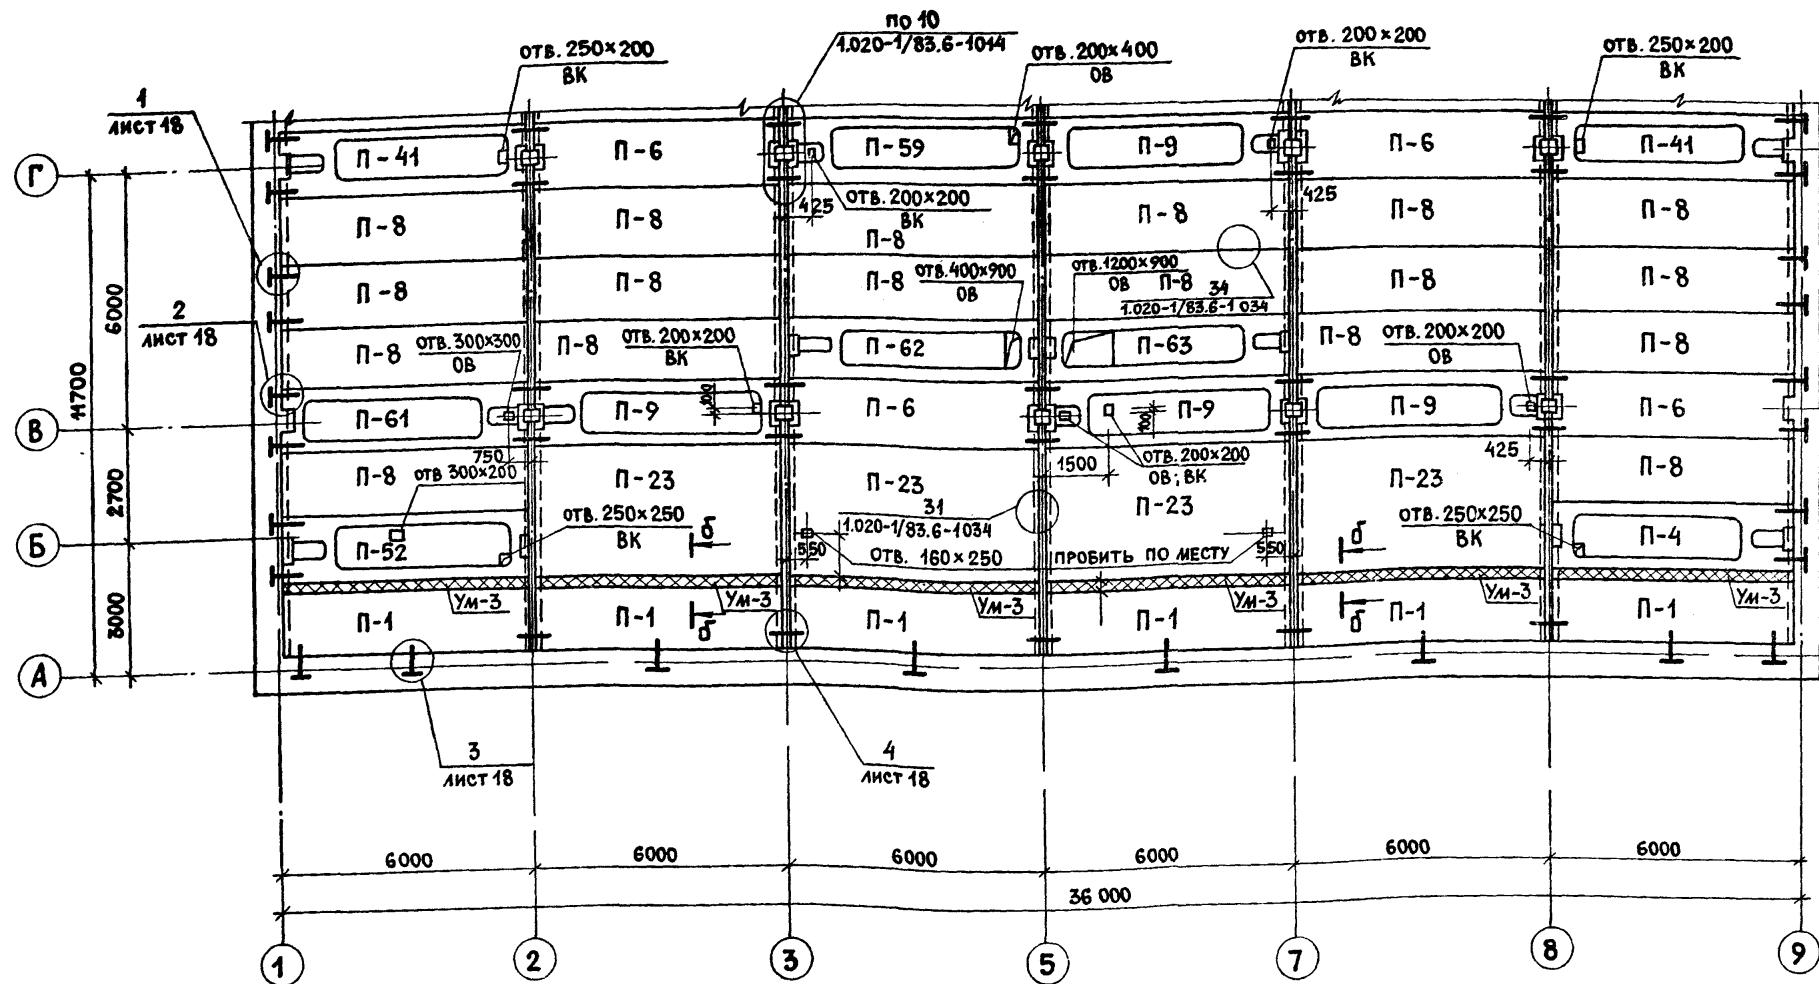

ДЕТАЛЬ КРЕПЛЕНИЯ КРЮКА КМ-1
В ПЛИТЕ ПЕРЕКРЫТИЯ

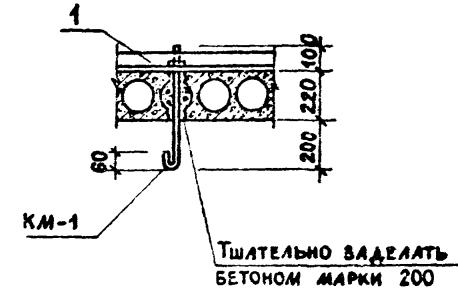

- Плиты укладывать на цементном растворе марки 200.
- Швы между плитами тщательно задельвать бетоном марки 200.
- После монтажа сантехнического оборудования корыта в плитах марки ПРС заполнить легким бетоном (с $\gamma \leq 1000$ кгс/м³).
- Узлы см. серию 1.020-1/83 в.6-1 и листы 18-20.
- В помещениях, где устраивается парогидроизоляция, в местах опирания плит на кирпичные стены под плиты заложить ФБАИ см. дет. 10 на листе АР-39.
- Временная нормативная нагрузка на перекрытие в осях 2-3 и 7-8 между осями Г-В принята 300 кгс/м², на остальную часть перекрытия - 200 кгс/м².
- Отверстия размером 200x200 и меньше допускается пробивать по месту, не затрагивая ребер плит.

ГИП	Гавриков		284-4-112.86 КЖ
И. контр.	Смирнова		
Нач. отд.	Иванчиков		
Гл. конст.	Хараламов		
Рук. гр.	Мазур		
			Баня на 100 мест с прачечной самообслуживания на 125 кг белья в смену
			Стадия лист листов
			Р 22
			СХЕМА РАСПОЛОЖЕНИЯ ЭЛЕМЕНТОВ ПЕРЕКРЫТИЯ НА ОТМ. 7.200 В ОСЯХ А-Г
			ГИПРОКОММУНСТРОЙ г. Москва

ПРИВЯЗАН:
ИИВ Н

СХЕМА РАСПОЛОЖЕНИЯ ЭЛЕМЕНТОВ ПЕРЕКРЫТИЯ
В ОСЯХ Г-И НА ОТМ. 7.200

Альбом I/2

Проект 284-4-112.86

Типовой

Согласовано:

Группа ВК Пушкина

Группа ОВ Опарина

Белых

Инв. № подп. подп. и дата

ВЗАИМНОВ.Н.

Группа ОВ

Опарина

Белых

Инв. № подп. подп. и дата

ВЗАИМНОВ.Н.

Группа ОВ

Опарина

Белых



Инв. № подп. подп. и дата

ВЗАИМНОВ.Н.

Группа ОВ

Опарина

Белых

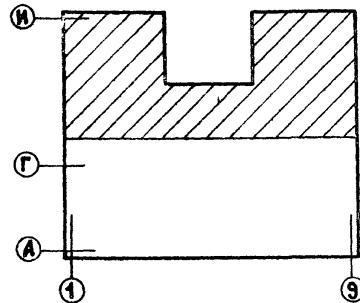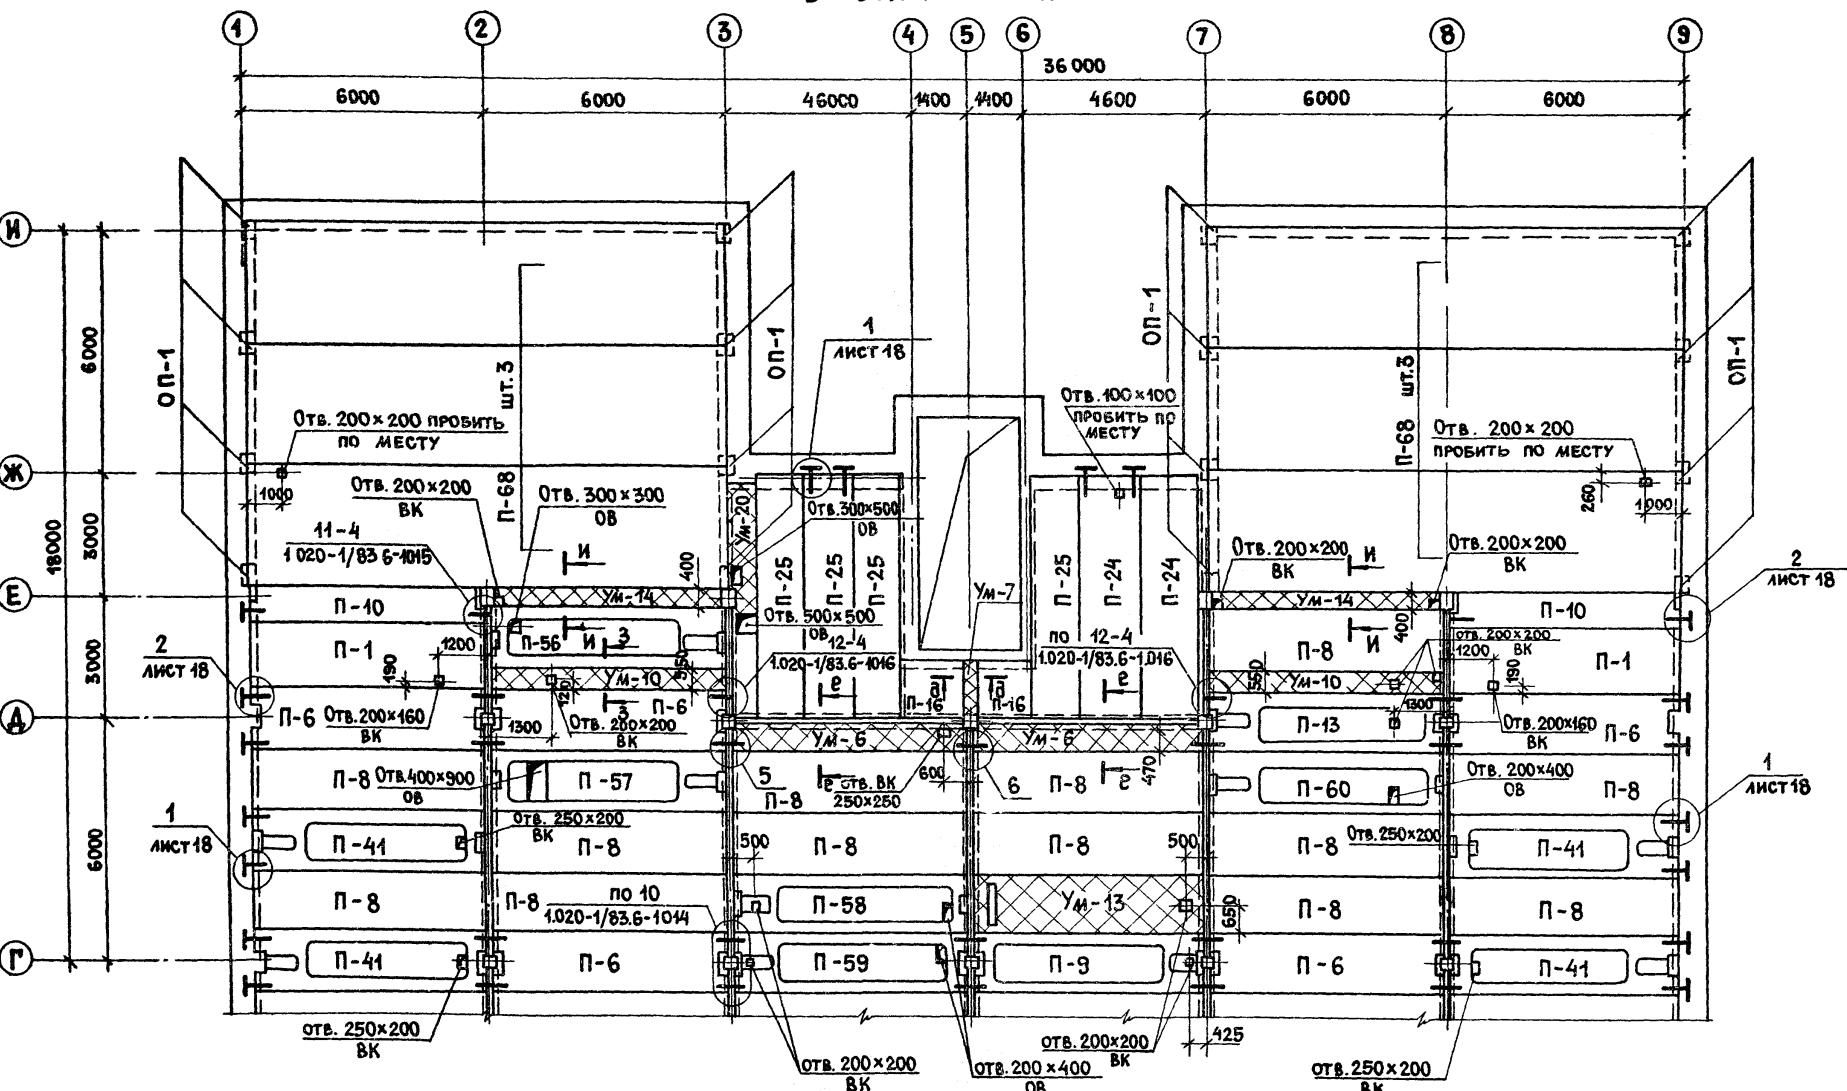

ГИП	ГАВРИКОВ
Н.контр.	Смирнова
Нач.отд.	Иванников
Гл.конс.	Харламов
Рук.гр.	Мазур
Исполн.	Недялова

284-4-112.86 КЖ

БАНЯ НА 100 МЕСТ С ПРАЧЕЧНОЙ САМООБСЛУЖИ-
ВАНИЯ НА 125 КГ БЕЛЬЯ В СМЕНУ

Стадия лист листов

Р 23

ПРИВЯЗАН:


Инв.№

СХЕМА РАСПОЛОЖЕНИЯ
ЭЛЕМЕНТОВ ПЕРЕКРЫТИЯ
НА ОТМ. 7.200 В ОСЯХ Г-И
ГИПРОКОММУНСТРОЙ
г. Москва

СХЕМА РАСПОЛОЖЕНИЯ ЭЛЕМЕНТОВ ПОКРЫТИЯ ВЕНТИЛИРУЕМОЙ КРОВЛИ В ОСЯХ А-Г.

АЛЬБОМ Г/2

Типовой проект 284-4-112.86


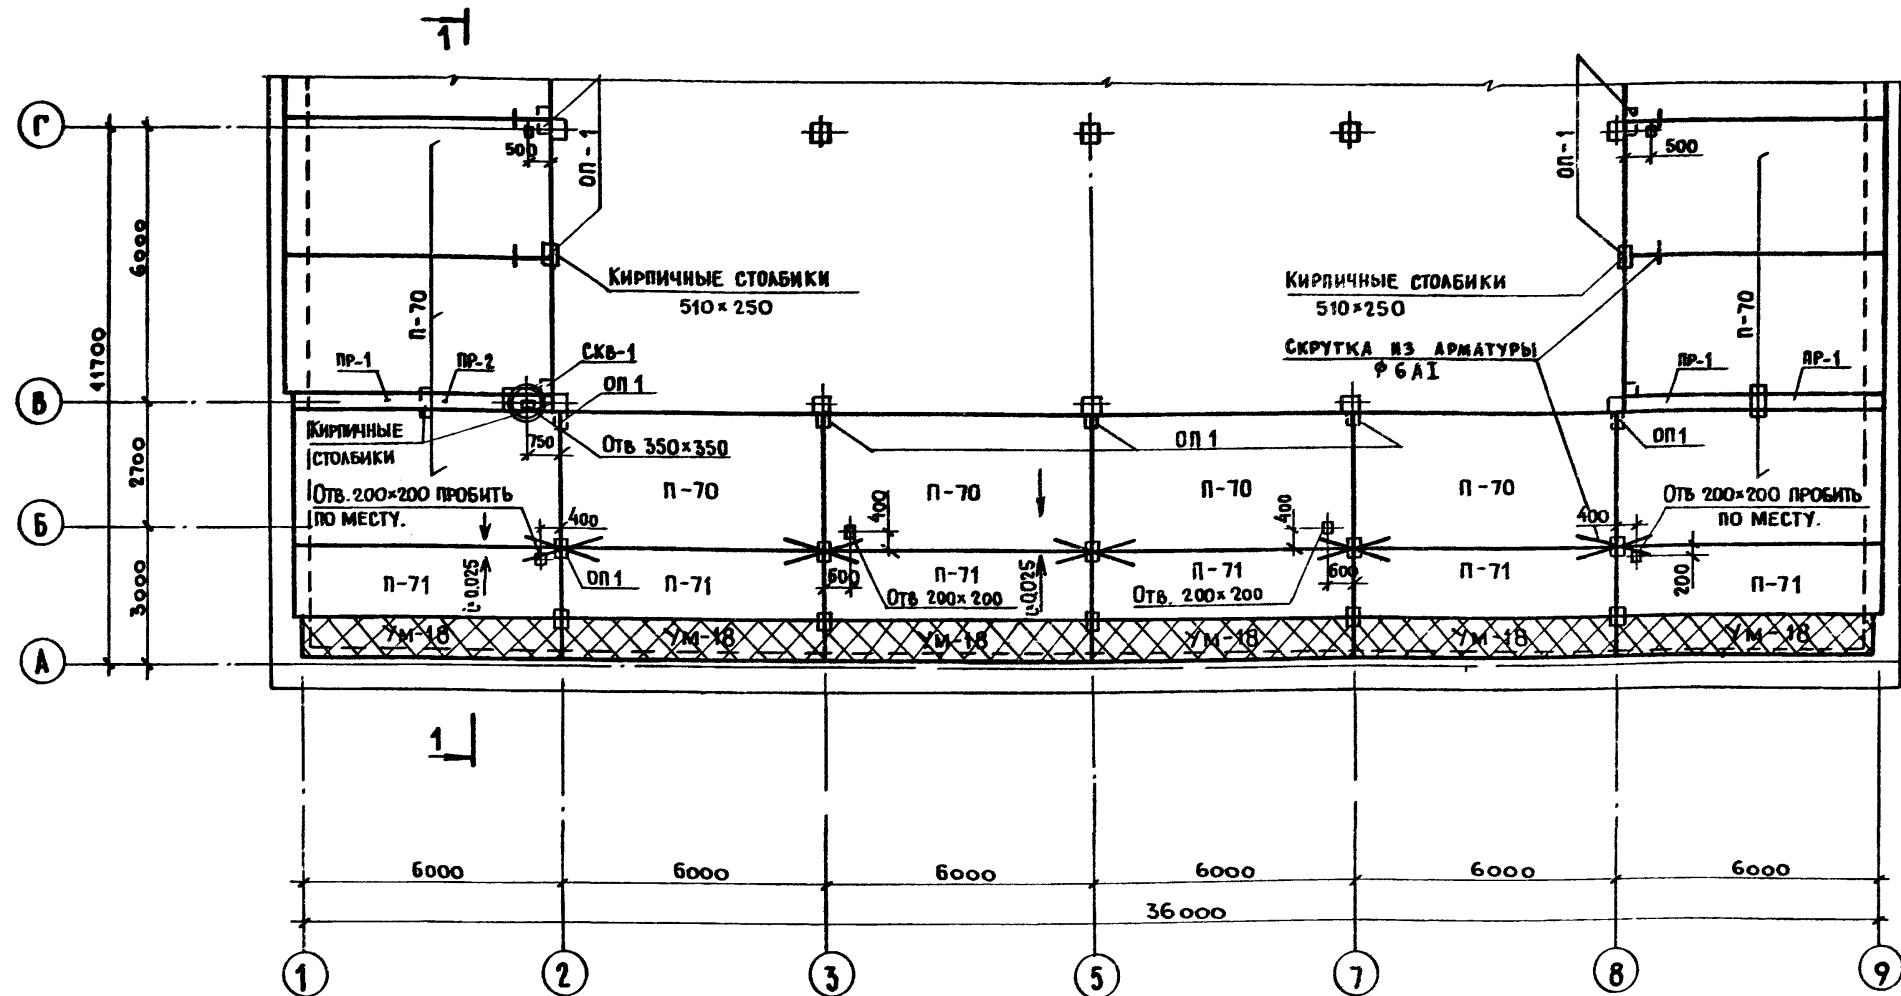


Согласовано:

ГРУППА ВК
ГРУППА ОВ
ДИАРИНА С.С.Ч.

Инв.№ подл. и дата взам.нр.
Инв.№ подл. и дата взам.нр.

1 - 1

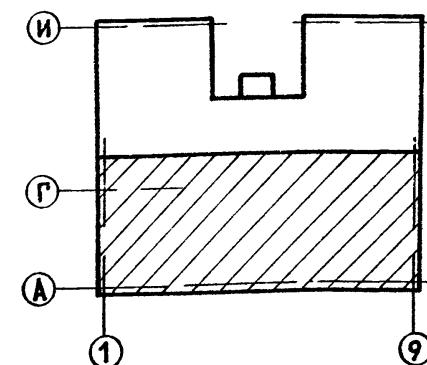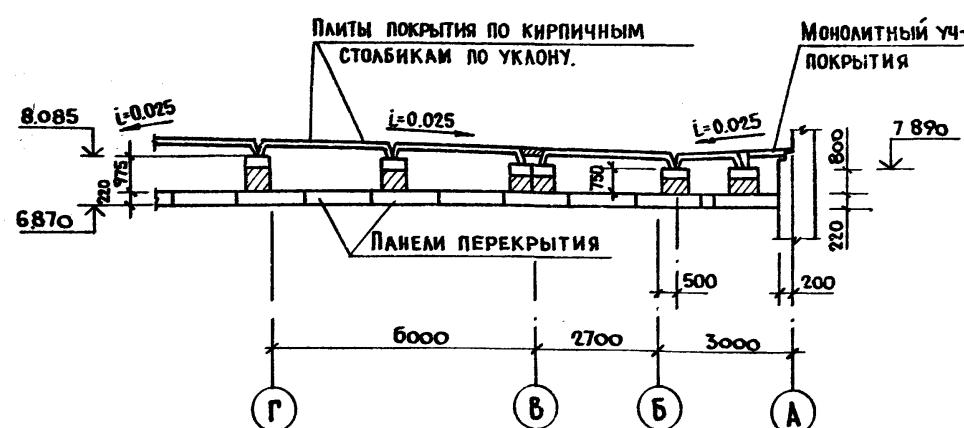

ПРИВЯЗАН:

Инв.№

ГИП	Гавриков	<i>[Signature]</i>
И.ХОНДР.	Смирнова	<i>[Signature]</i>
НАЧ.ОТД.	Иванчиков	<i>[Signature]</i>
ГА.КОНСТ.	Харламов	<i>[Signature]</i>
РУК.ГР.	Мазур.	<i>[Signature]</i>

284-4-112.86 К Ж

ДАНЯ НА 100 МЕСТ С ПРАЧЕЧНОЙ САМООБСЛУЖИВАНИЯ
НА 125 КГ. БЕЛЬЯ В СМЕНУ.




Страница листов

Р 24

СХЕМА РАСПОЛОЖЕНИЯ ЭЛЕМЕНТОВ
ПОКРЫТИЯ ВЕНТИЛИРУЕМОЙ
КРОВЛИ В ОСЯХ А-Г.

ГИПРОДОММУНСТРОЙ
г. Москва.

СХЕМА РАСПОЛОЖЕНИЯ ЭЛЕМЕНТОВ ПОКРЫТИЯ ВЕНТИЛИРУЕМОЙ КРОВЛИ В ОСЯХ Г-И

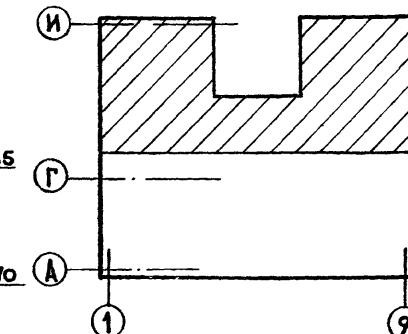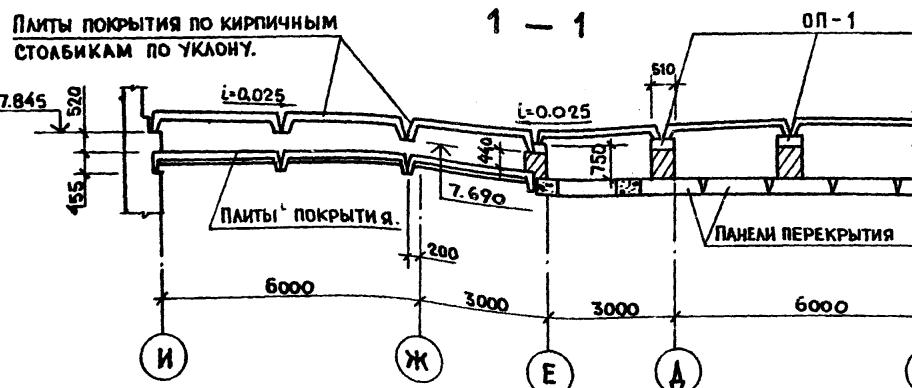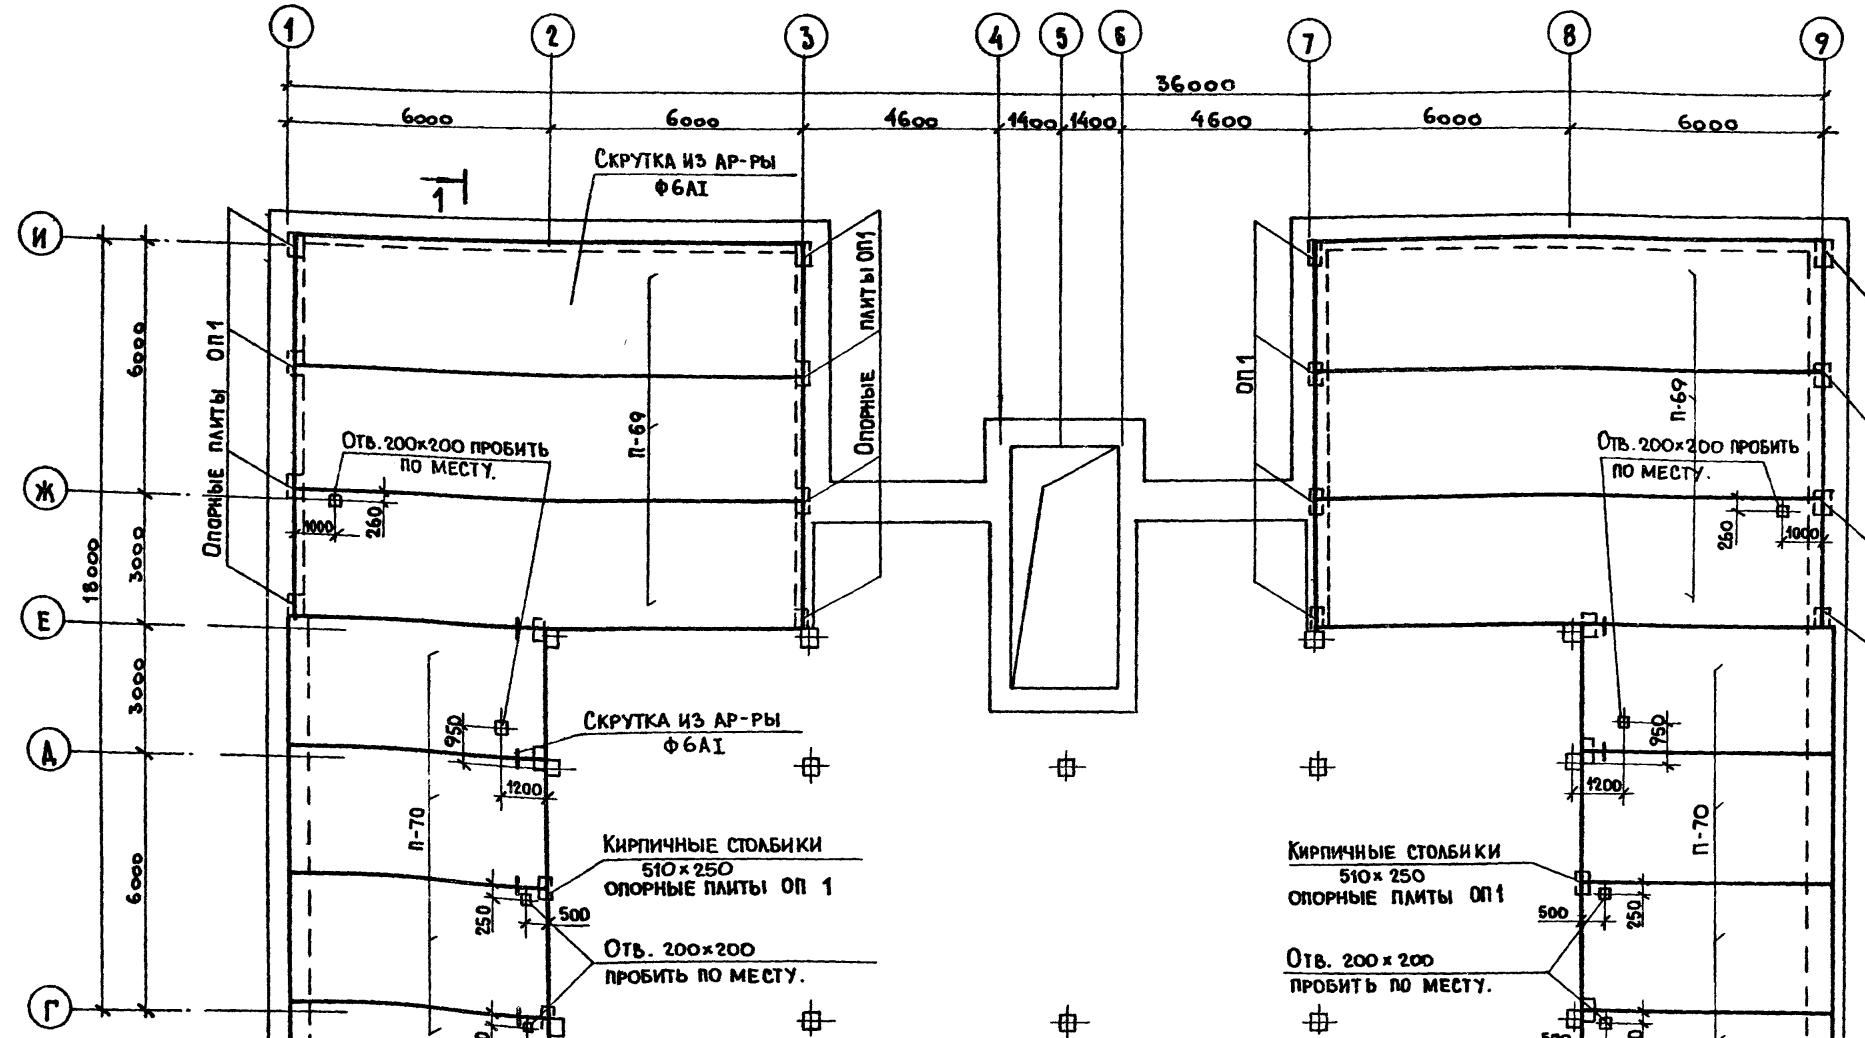

ПРИВЯЗАН
Инв. №

ГИП	ПАВРИКОВ
ИХОДР.	Смирнова
НАЧ. ОТД.	Иванчиков
Д.КОНСТ.	Харламов
РУК. ГР.	Мазур.

284-4-112 86 КЖ

БАНЯ НА 100 МЕСТ С ПРАЧЕЧНОЙ САМООБСЛУЖИВАНИЯ
НА 125 КГ. БЕЛЬЯ В СМЕНУ


СТАДИЯ	Лист	листов
P	25	

СХЕМА РАСПОЛОЖЕНИЯ ЭЛЕМЕНТОВ ПОКРЫТИЯ ВЕНТИЛИРУЕМОЙ КРОВЛИ В ОСЯХ Г-И.
ГИПРОКОММОСТРОЙ
г. Москва.


Согласовано:
Руководитель
Группа ОВ
Группа ОВ

Типовой проект 284-4-112.86

Альбом I/2

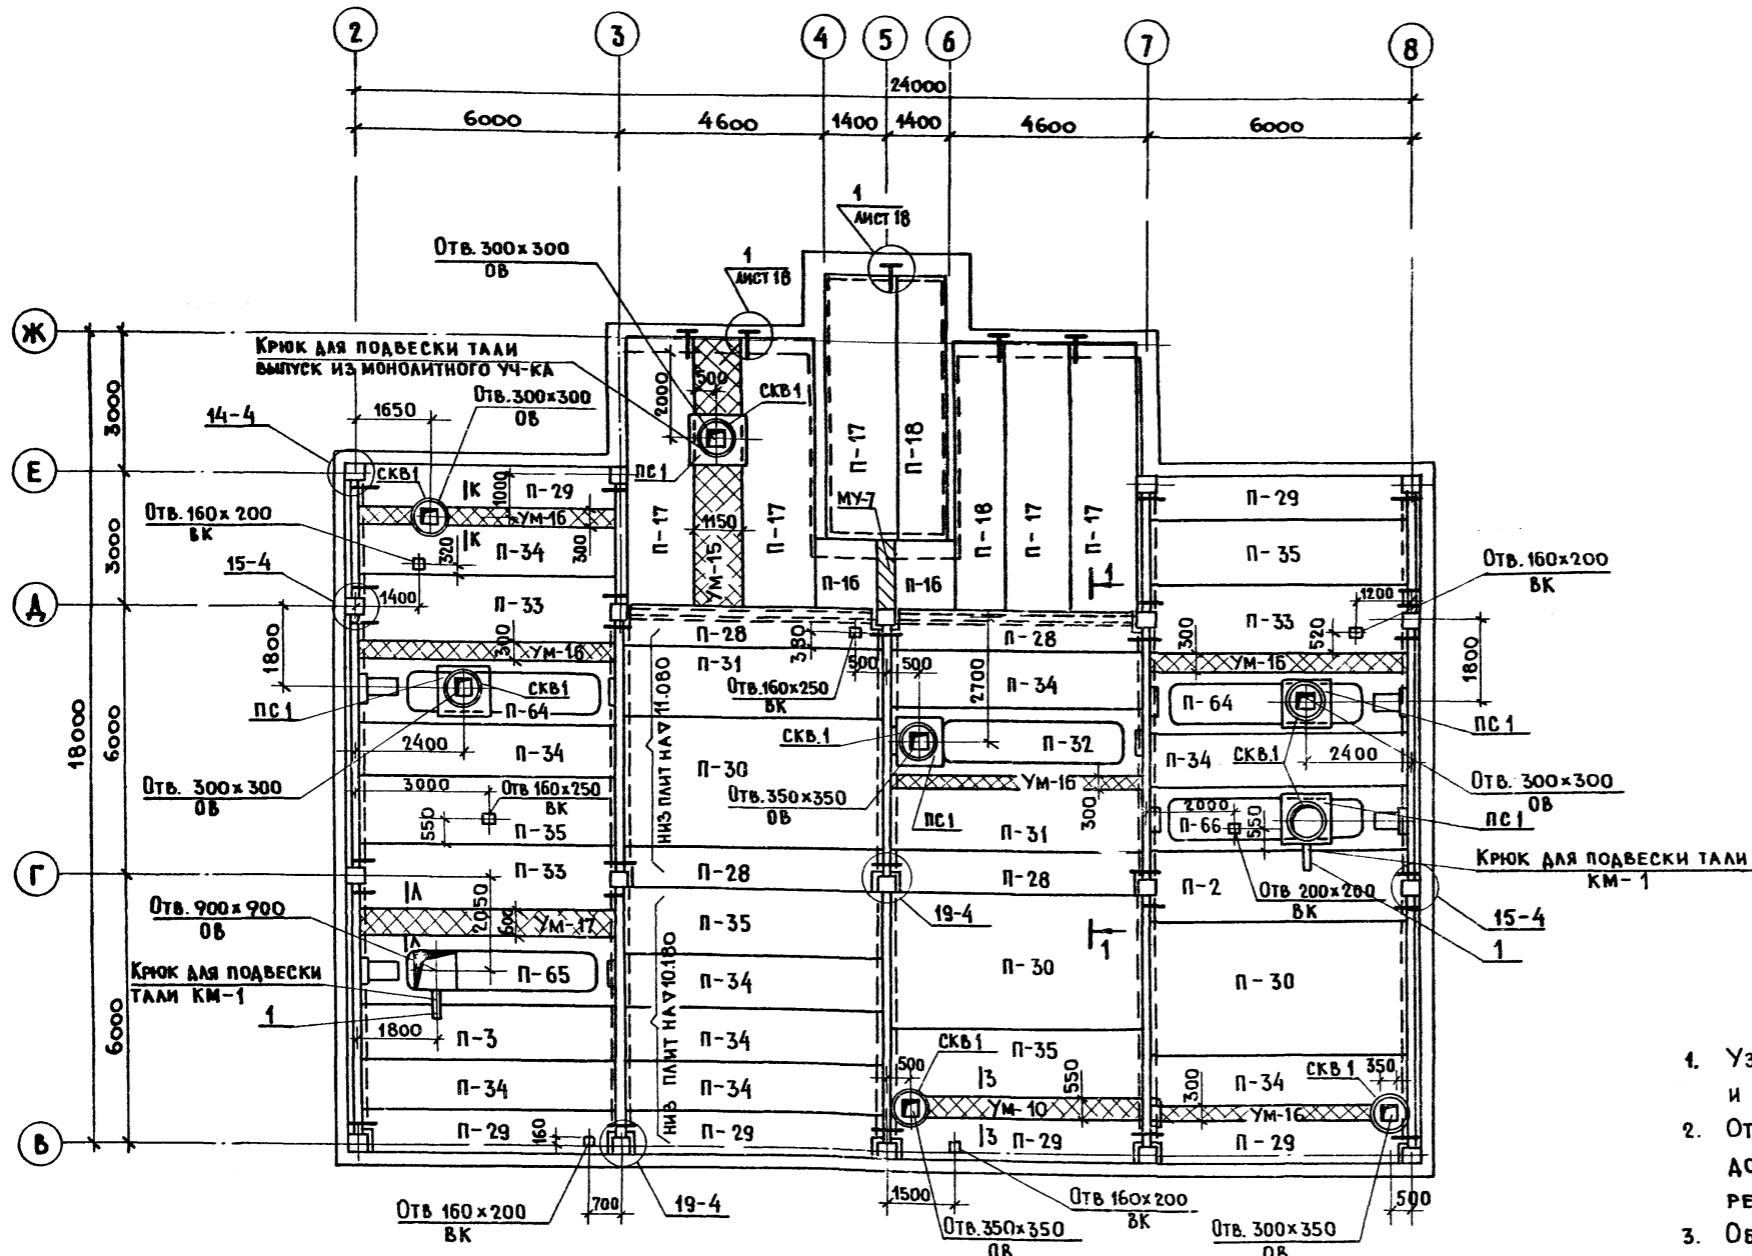

1 - 1

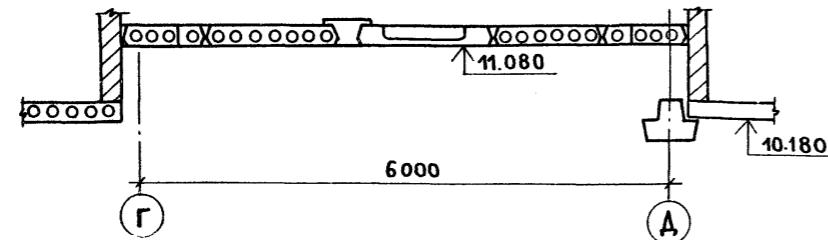

ПРИВЯЗАН:

ИНВ №

ГИП	ГАВРИКОВ	<i>Гавриков</i>
Н.КОНТР.	Смирнова	<i>Смирнова</i>
НАЧ.ОТД.	Иванчиков	<i>Иванчиков</i>
Г.А.КОНСТ.	Харламов	<i>Харламов</i>
РУК.ГР.	МАЗУР	<i>Мазур</i>

284-4-112.86 - КЖ


БАНЯ НА 100МЕСТ С ПРАЧЕЧНОЙ САМООБСЛУЖИВАНИЯ
НА 125 КГ. БЕЛЬЯ В СМЕНУ.

Стадия лист листов
Р 26


СХЕМА РАСПОЛОЖЕНИЯ
ЭЛЕМЕНТОВ ПОКРЫТИЯ
ЭТАЖА

ГИПРОКОММУНСТРОЙ
г. МОСКВА


б - б (УМ - 4)

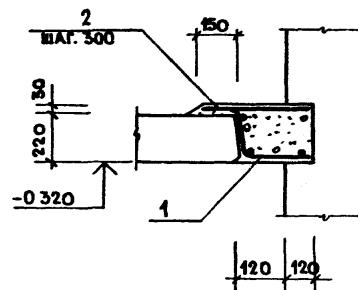


УМ - 12

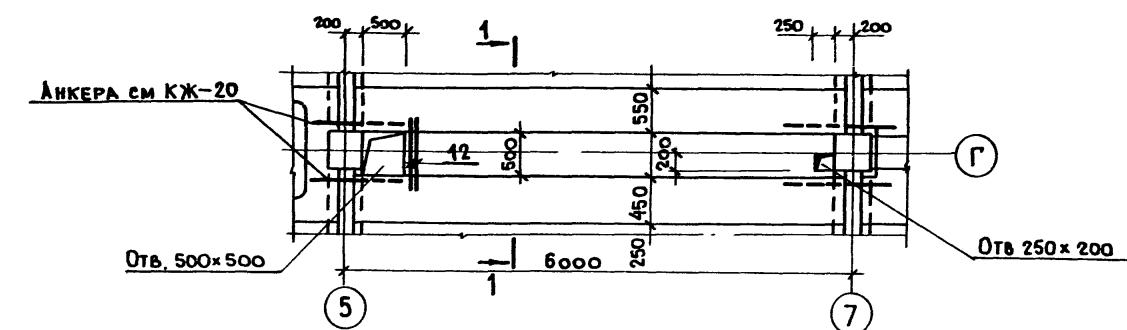


2 - 2 (УМ - 5)

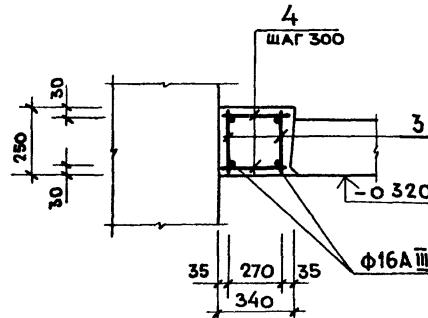

1 - 1

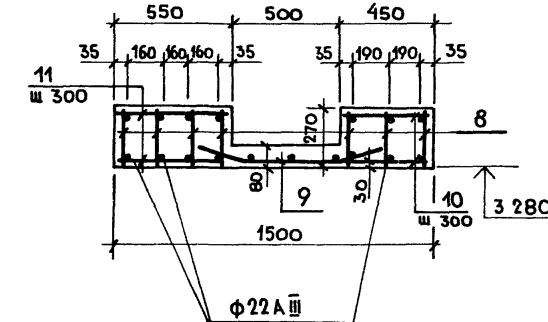

е - е (УМ - 6)

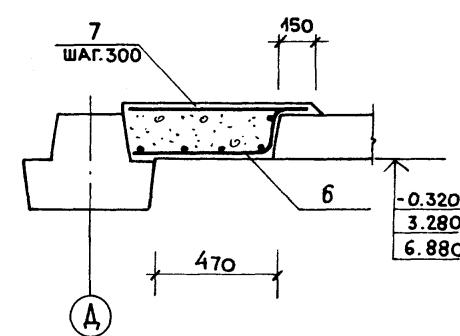

ВЕДОМОСТЬ РАСХОДА СТАЛИ НА ОДИН ЭЛЕМЕНТ, КГ.

Марка элемента	ИЗДЕЛИЯ АРМАТУРНЫЕ								Общий расход	
	АРМАТУРА КЛАССА									
	А I			А III			Итого	Итого		
	ГОСТ 5781-82*	Итого	ГОСТ 5781-82*	Итого	10	16	18	22		
УМ-4	9.23	—	—	9.23	3.50	—	—	—	3.50 12.73	
УМ-5	6.36	8.12	—	14.48	—	17.8	—	—	17.8 32.28	
УМ-6	7.98	14.0	—	21.98	—	31.13	—	—	31.13 53.11	
УМ-12	36.24	4.48	35.14	75.86	2.00	—	—	118.02 120.02	195.88	
УМ-13	19.26	16.24	—	35.50	5.70	35.60	—	—	41.30 76.80	
УМ-15	26.60	16.24	—	42.84	5.70	0.80	46.80	—	53.30 96.14	
УМ-16	11.06	—	—	11.06	7.00	—	—	—	7.00 18.06	
УМ-17	15.64	17.26	—	32.90	—	—	—	—	32.90	


СПЕЦИФИКАЦИЯ МОНОЛИТНЫХ УЧАСТОК УМ-4÷УМ-6 И УМ-12

Формат	Зона	Поз.	Обозначение	Наименование	Кол.	Прим.
МОНОЛИТНЫЙ УЧАСТОК УМ-4						
				СБОРОЧНЫЕ ЕДИНИЦЫ		
A-4	1	КЖИ. 50.00.0	СЕТКА С-7	1		
B.4	2		ДЕТАЛИ			
			БАИ ГОСТ 5781-82* $\ell=390$	19	0.09 кг.	
			МАТЕРИАЛ			
			БЕТОН МАРКИ 200	0.35	m^3	
МОНОЛИТНЫЙ УЧАСТОК УМ-5						
				СБОРОЧНЫЕ ЕДИНИЦЫ		
A-4	3	КЖИ. 40.00.0-01	КАРКАС К-2	2		
B.4	4		ДЕТАЛИ			
			БАИ ГОСТ 5781-82* $\ell=320$	38	0.07 кг.	
			МАТЕРИАЛ			
			БЕТОН МАРКИ 200	0.49	m^3	
МОНОЛИТНЫЙ УЧАСТОК УМ-6						
				СБОРОЧНЫЕ ЕДИНИЦЫ		
A-4	6	КЖИ. 48.00.0	СЕТКА С-5	1		
B.4	7		ДЕТАЛИ			
			БАИ ГОСТ 5781-82* $\ell=740$	19	1.17 кг.	
			МАТЕРИАЛ			
			БЕТОН МАРКИ 200	0.32	m^3	
МОНОЛИТНЫЙ УЧАСТОК УМ-12						
				СБОРОЧНЫЕ ЕДИНИЦЫ		
A-4	8	КЖИ. 65.00.0-01	КАРКАС КР-7	7		
A-4	9	КЖИ. 54.00.0	СЕТКА С-10	1		
B.4	10		ДЕТАЛИ			
			БАИ ГОСТ 5781-82* $\ell=430$	40	0.09 кг.	
	11		БАИ ГОСТ 5781-82* $\ell=530$	40	0.12 кг.	
	12		ЮАИ ГОСТ 5781-82* $\ell=800$	4	0.50 кг.	
			МАТЕРИАЛ			
			БЕТОН МАРКИ 200	1.74	m^3	


Защитный слой бетона до низа рабочей арматуры 30мм.

ГИП	Гавриков		284-4-112.86 КЖ
Н.Контр.	Смирнова		
Нач.отд.	Иванчиков		
Гл.конст.	Харламов		
Рук.гр.	Мазур		
Испол.	Нефедова		
Инв.№			
			Страница лист альбома
			р 30
			Участки монолитные УМ-4÷УМ-6; УМ-12.
			ГИПРОКОММУНСТРОЙ г. Москва


УМ - 9

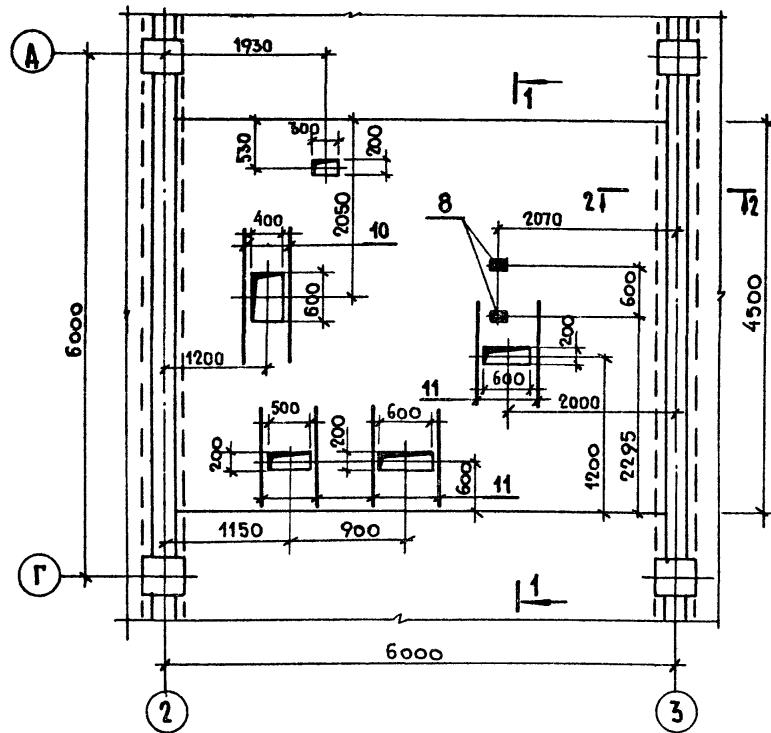


1 - 1

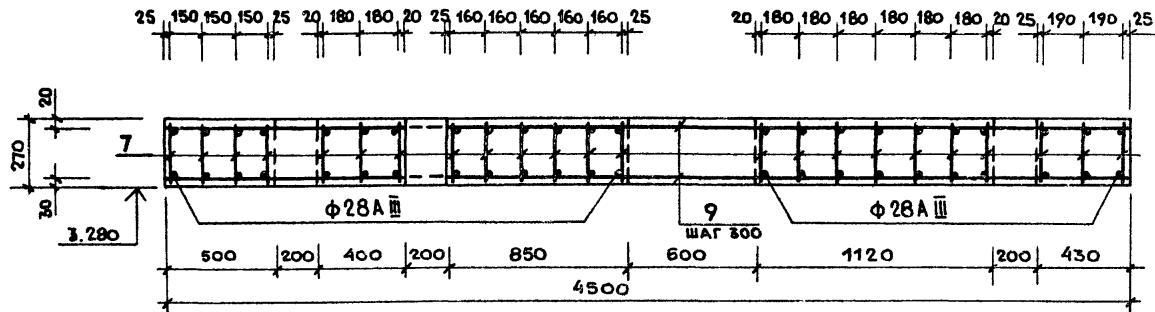


УМ - 8

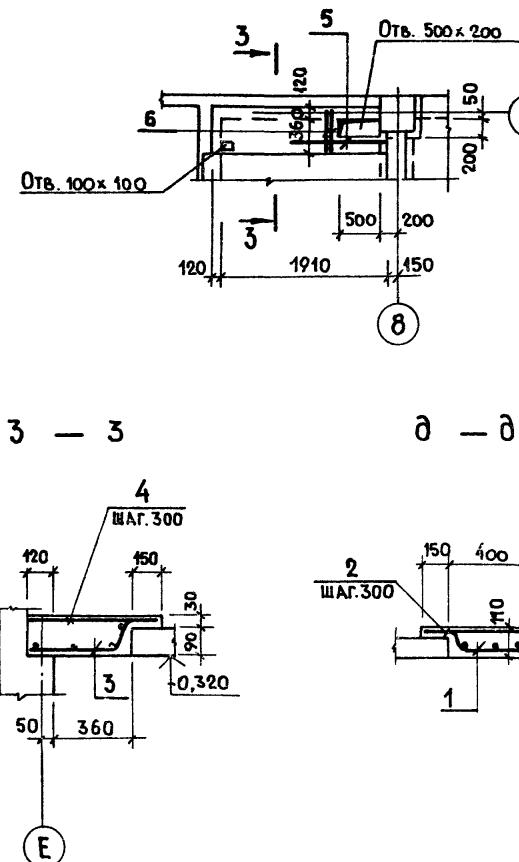

δ - δ (УМ-7)

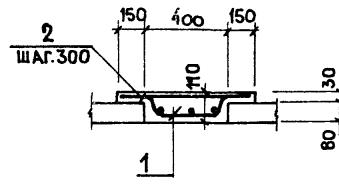

2 - 2

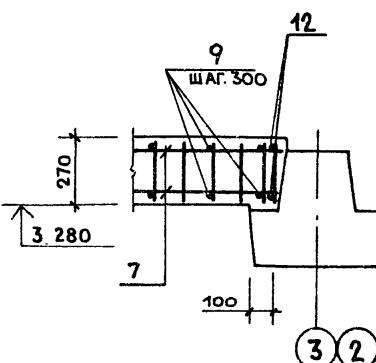

СПЕЦИФИКАЦИЯ МОНОЛИТНЫХ УЧАСТКОВ УМ-7-УМ-9

ФОРМАТ ЗОНА	Поз.	ОБОЗНАЧЕНИЕ	Наименование	Кол.	ПРИМЕЧ.
МОНОЛИТНЫЙ УЧАСТКОК УМ-7					
			СБОРОЧНЫЕ ЕДИНИЦЫ		
A4	1	КЖИ. 51. 00. 0	СЕТКА С-8	1	
			ДЕТАЛИ		
B4	2		16А ГОСТ 5781-82 * $\rho=680$	5	1.07 кг.
			МАТЕРИАЛ		
			БЕТОН МАРКИ 200	0.07	m^3
МОНОЛИТНЫЙ УЧАСТКОК УМ-8					
			СБОРОЧНЫЕ ЕДИНИЦЫ		
A4	3	КЖИ. 49. 00. 0	СЕТКА С-6	1	
			ДЕТАЛИ		
B4	4		16А ГОСТ 5781-82 * $\rho=610$	7	0.96 кг.
B4	5		10А ГОСТ 5781-82 * $\rho=1000$	2	0.62 кг.
B4	6		" $\rho=750$	4	0.46 кг.
			МАТЕРИАЛ		
			БЕТОН МАРКИ 200	0.08	m^3
МОНОЛИТНЫЙ УЧАСТКОК УМ-9					
			СБОРОЧНЫЕ ЕДИНИЦЫ		
A4	7	КЖИ. 43. 00. 0	КАРКАС КР-1	23	
A4	8	1.400-6/76 ВЫПУСК 1	ЗАКЛАДНАЯ ДЕТАЛЬ М8-10	2	
			ДЕТАЛИ		
B4	9		БА ГОСТ 5781-82 * $\rho=4470$	38	0.99 кг.
B4	10		ЮА ГОСТ 5781-82 * $\rho=1450$	4	0.9 кг.
B4	11		" $\rho=1150$	12	0.71 кг.
B4	12		16А ГОСТ 5781-82 * $\rho=4470$	4	7.05 кг.
			МАТЕРИАЛ		
			БЕТОН МАРКИ 200	7.05	m^3

Ведомость расхода стали на один элемент, кг

Марка Элемента	Изделия арматурные			Изделия закладные			Общая масса
	Арматура		Класса	Арматура		Прокат Класса	
	ГОСТ 5781-82 *	Итого	ГОСТ 5781-82 *	Итого	ГОСТ 5781-82 *	ГОСТ 380-77 **	
УМ-7	6	2.49	2.49	10	5.35	5.35	
УМ-8	8	3.80	3.80	16	6.72	12.4	
УМ-9	37.62	84.87	122.49	268.84	628.8897.64	0.6	1.6
						-100x8	2.2
							1022.33

Защитный слой бетона до низа рабочей арматуры - 30 мм.

ГИП	ЛЯВРИКОВ	
Н.КОНТР.	СМИРНОВА	
ИАЧ СД	ИВАНЧИКОВ	
ГА КОНСТ	ХАРАЛОМОВ	
РУК ГР	МАЗУР	

284-4-112.86 КЖ


БАНЯ НА 100 МЕСТ С ПРАЧЕЧНОЙ САМООБСЛУЖИВАНИЯ

НА 125 КГ БЕЛЬЯ В СМЕНУ


ПРИВЯЗАН:	ИСПОЛН.	НЕФЕДОВА	-	СТАДИЯ	Лист	листов
ИНВ №				P	31	

Участки монолитные
УМ-7 - УМ-9,ГИПРОКОММУСТРОЙ
г. Москва


3 - 3 (УМ - 10)

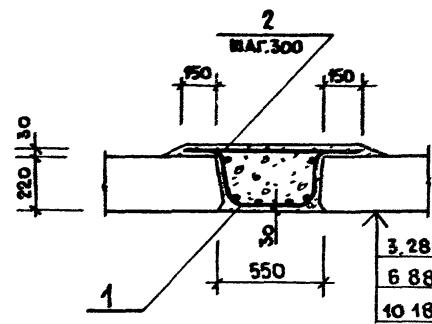


УМ - 11

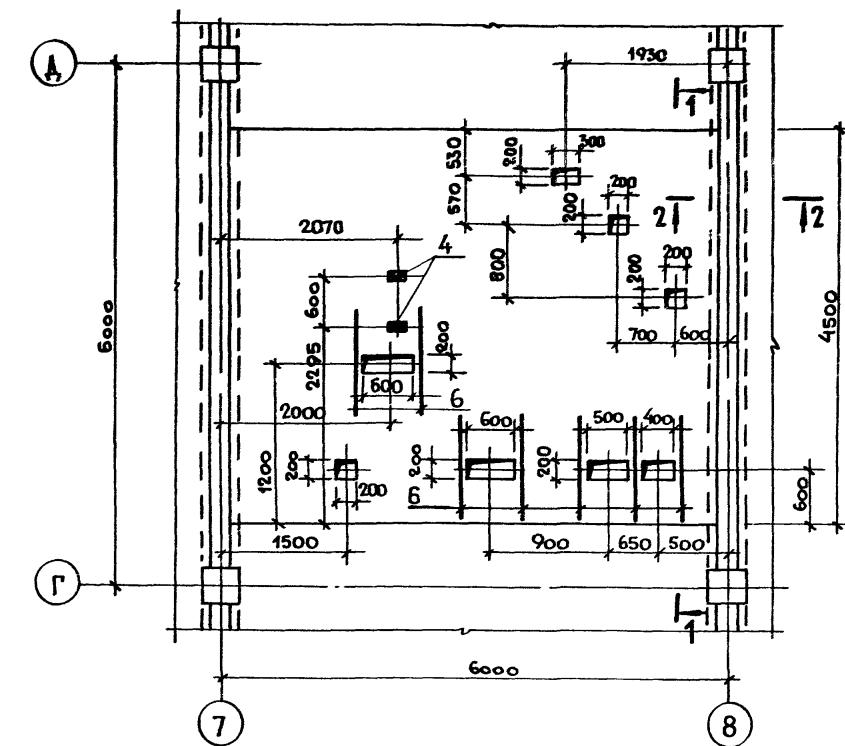


И - И (УМ - 14)

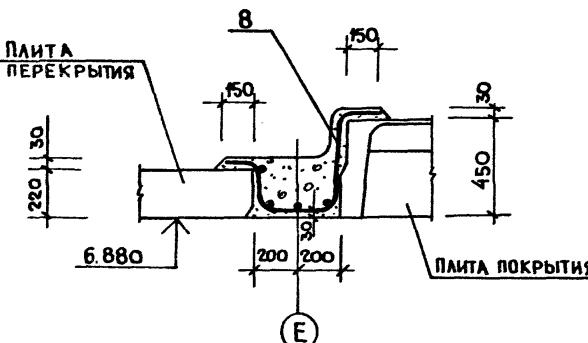

1 - 1

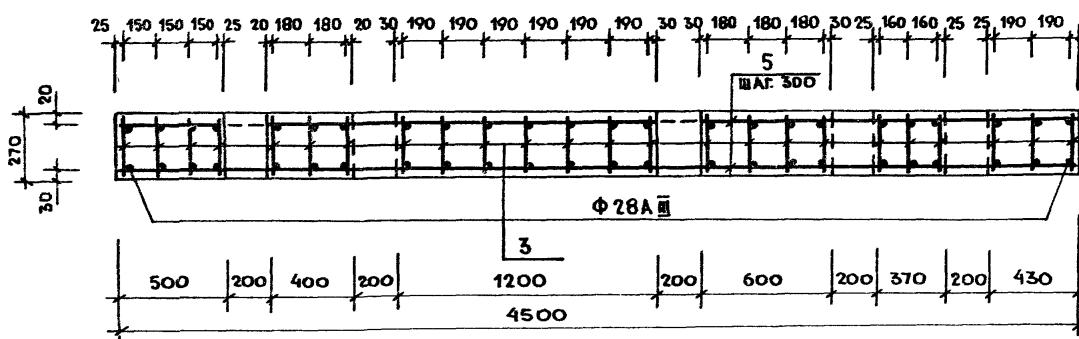

2 - 2

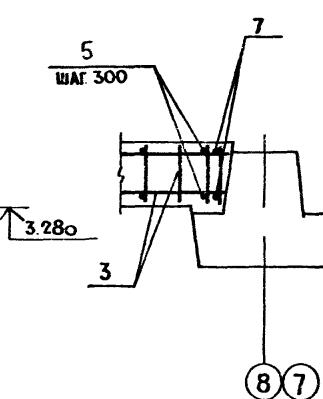

СПЕЦИФИКАЦИЯ МОНОЛИТНЫХ УЧАСТКОВ УМ-10; УМ-11; УМ-14.

ФОРМАТ ЗОНА	Поз.	Обозначение	Наименование	Кол.	Прим.	МОНОЛИТНЫЙ УЧАСТОК УМ-10	
						Сборочные единицы	
A-4	1	КЖИ 52 00.0	Сетка С-9	1		ДЕТАЛИ	
			БДІ ГОСТ 5781-82 № 2-830	19	0,18 кг.	МАТЕРИАЛ	
			БЕТОН МАРКИ 200	0,81	м ³		
МОНОЛИТНЫЙ УЧАСТОК УМ-11							
A-4	3	КЖИ 43 00 0	Каркас КР-1	24		Сборочные единицы	
	4	1400-6/76 Выпуск 1	ЗАКЛАДНОЙ ЭЛЕМЕНТ М8-10	2		ДЕТАЛИ	
БЧ	5		БДІ ГОСТ 5781-82 № 2-4470	38	0,99 кг.		
	6		ЮДІ ГОСТ 5781-82 № 2-1150	14	0,71 кг.		
БЧ	7		ЮДІ ГОСТ 5781-82 № 2-4470	4	7,05 кг.	МАТЕРИАЛ	
			БЕТОН МАРКИ 200	7,05	м ³		
МОНОЛИТНЫЙ УЧАСТОК УМ-14							
A-4	8	КЖИ 53 00 0	Сетка С-11	1		Сборочные единицы	
			МАТЕРИАЛ				
			БЕТОН МАРКИ 200	0,66	м ³		

ВЕДОМОСТЬ РАСХОДА СТАЛИ НА ОДИН ЭЛЕМЕНТ, КГ.

МАРКА ЭЛЕМЕНТА	ИЗДЕЛИЯ АРМАТУРНЫЕ			ИЗДЕЛИЯ ЗАКЛАДНЫЕ			Общий расход	
	АРМАТУРА КЛАССА			ВСЕГО				
	А I		А III	Арматура класса		Прокат марки		
	6	8	10	ГОСТ 5781-82* ИТОГО	ГОСТ 5781-82* ИТОГО	ВСЕГО ГОСТ 5781-82* 100*8		
УМ-10	18,68	—	7,00	25,68	—	—	25,68	
УМ-11	37,62	88,56	9,94	136,12	279,20	656,20	935,40	
УМ-14	8,41	—	10,50	18,91	17,60	—	17,60	
						36,51		

ПРИВЯЗАН:


ГИП	Гавриков		284-4-112 86 КЖ
И.КОНTR. Смирнова	М.Иванов		
нач.отд. Иванников	и.и.		
Г.А.Конст. Харламов	и.и.		БАНЯ НА 100 МЕСТ С ПРАЧЕЧНОЙ САМООБСЛУЖИВАНИЯ
рук. гр. Мазур	и.и.		НА 125 КГ. БЕЛЬЯ В СМЕНУ.
Исполн. НЕФЕДОВА	и.и.		
Инв.№			
			Стадия лист листов
			P 32
			Участки монолитные
			УМ-10; УМ-11; УМ-14.
			ГипроКоммунастрой
			г. Москва

СОГЛАСОВАНО:


Группа ВК	Пушкина
Группа СР	Ольгины

Инв. № подл. подл. и дата	Взял. инв. №
Инв. № подл.	Инв. №

МОНОЛИТНОЕ ПЕРЕКРЫТИЕ МП-2
НА ОТМ. 3.600

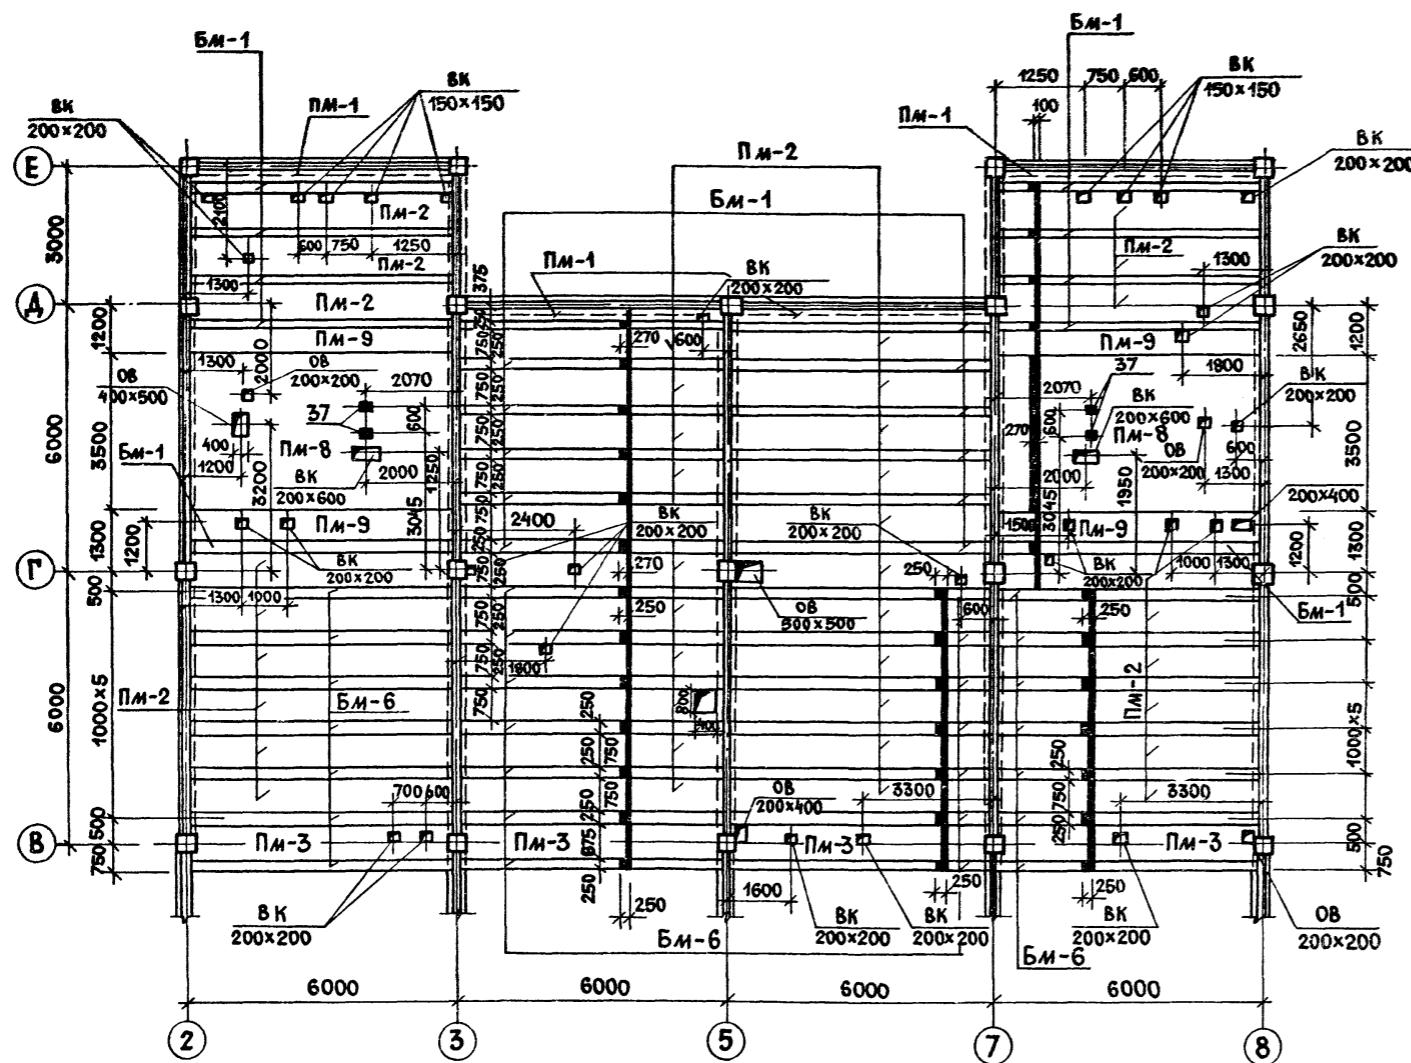

МОНОЛИТНОЕ ПЕРЕКРЫТИЕ МП-1
НА ОТМ. 0.000

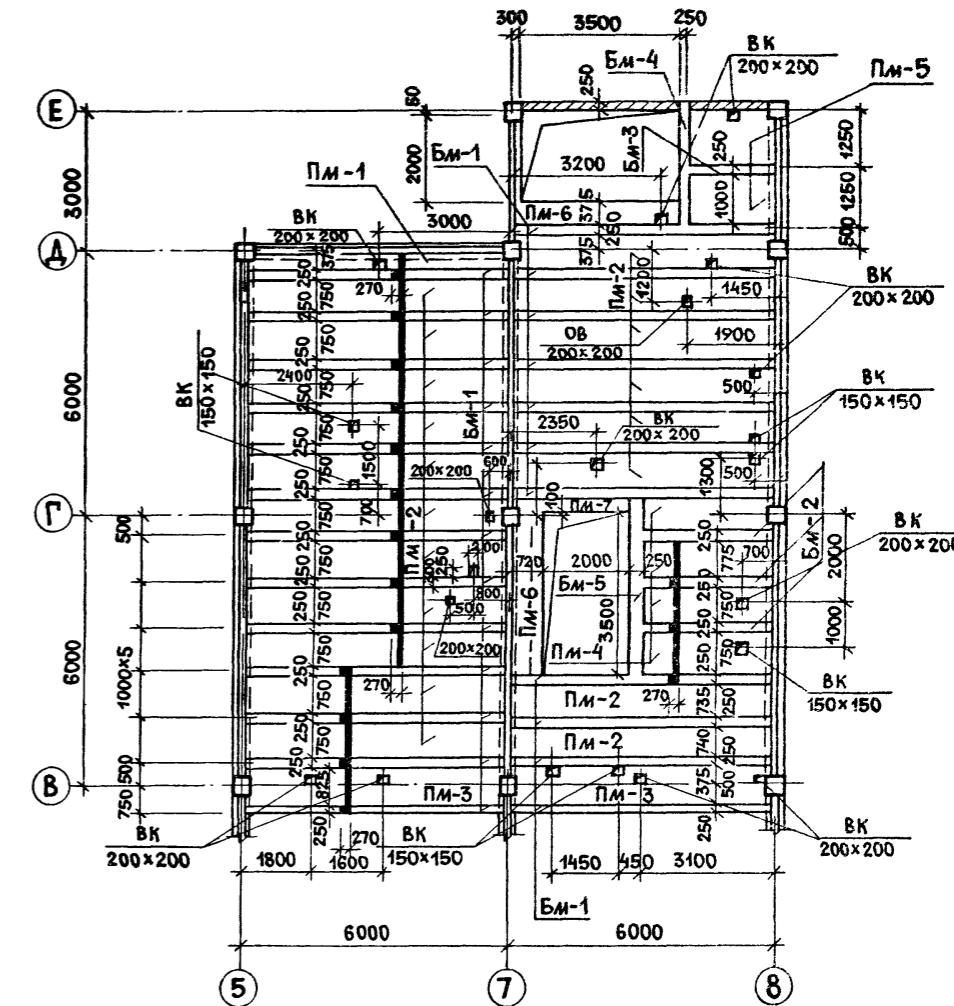

СПЕЦИФИКАЦИЮ МОНОЛИТНОГО ПЕРЕКРЫТИЯ:
МП-1 см. лист 36; МП-2 см. лист 38.

ПРИВЯЗАН

ИНВ. №

ГИП	ГАВРИКОВ
Н.конт	МАЗУР
Нач.отд	ИВАНИКОВ
Гл.конс	ХАРАЛАМОВ
Рук.гр.	ГУЗЕНКО
Исполн.	НЕФЕДОВА

284-4-112.86 КЖ

БАНЯ НА 100 МЕСТ С ПРАЧЕЧНОЙ САМООБСЛУЖИВАНИЯ НА 125 КГ БЕЛЬЯ В СМЕНУ

Стадия листов


Р 35

МОНОЛИТНОЕ ПЕРЕКРЫТИЕ
МП 1 НА ОТМ. 0.000 И МП 2 НА
ОТМ. 3.600 (ВАРИАНТ) ОПАЛУБКАГИПРОКОММУНСТРОЙ
г. МОСКВА


СХЕМА АРМИРОВАНИЯ МОНОЛИТНОГО ПЕРЕКРЫТИЯ МП-2

Альбом I/2


Типовой ПРОЕКТ 284-4-112-86

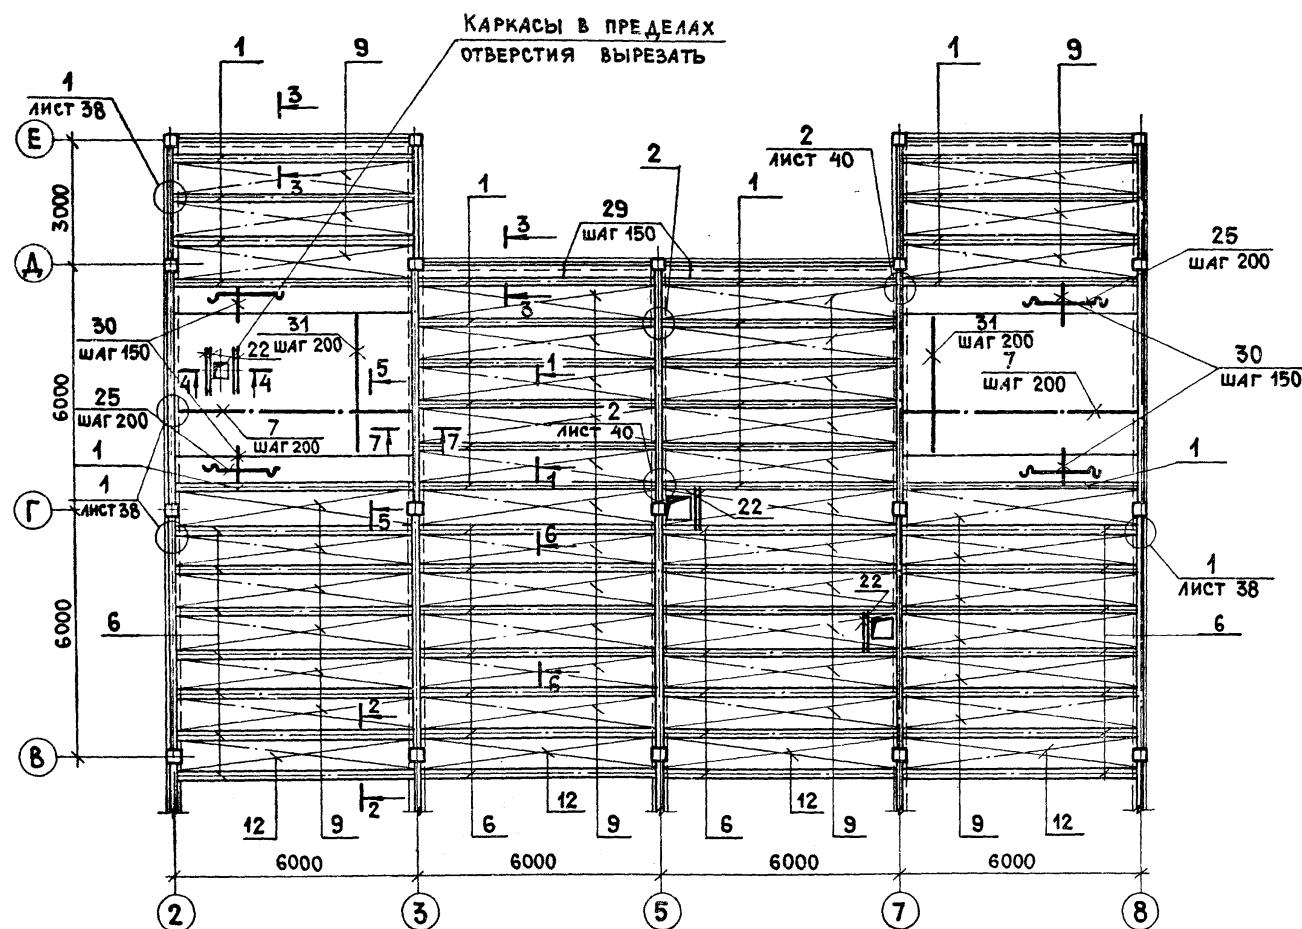


3 - 3

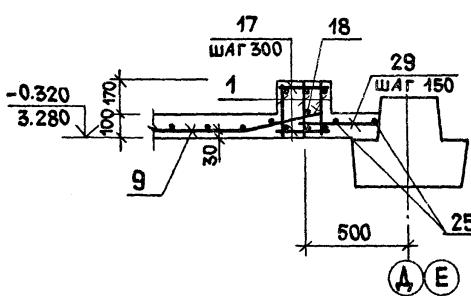


4 - 4

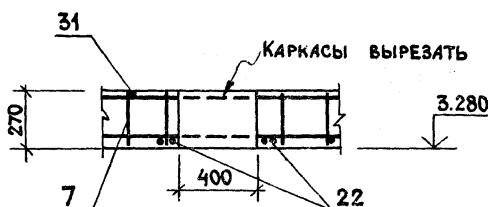


5 - 5

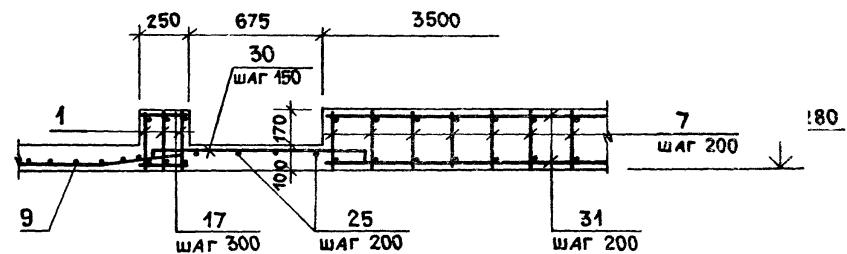

6 - 6

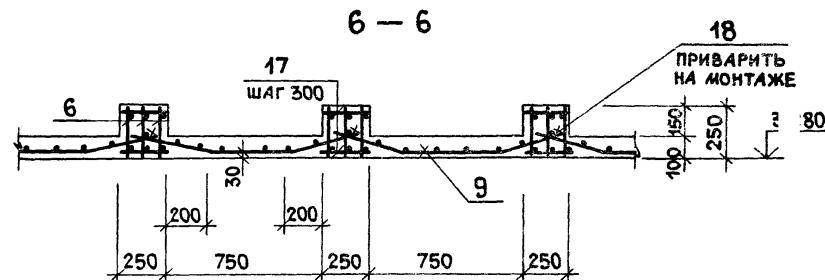

7 - 7

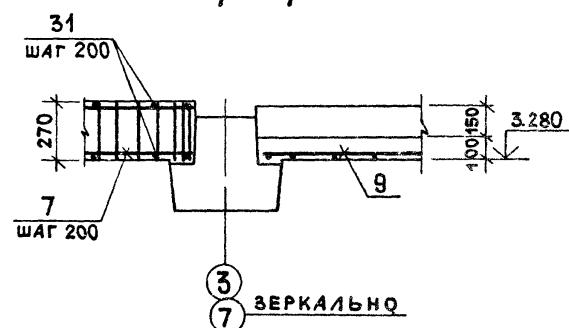

Сечения 1-1; 2-2 см. лист 36.

СПЕЦИФИКАЦИЮ МОНОЛИТНОГО ПЕРЕКРЫТИЯ МП-2
см. лист 38.

ВЕДОМОСТЬ РАСХОДА СТАЛИ НА МОНОЛИТНОЕ
ПЕРЕКРЫТИЕ МП-2 см. лист 38.

ГИП	ГАВРИКОВ	И.КОНТР	МАЗУР	И.Ч.ОДД	ИВАНИКОВ	Г.И.КОНС	ХАРАЛОВ	РУК.ГР	ГУЗЕНКО	284-4-112-86	КЖ

БАНЯ НА 100 МЕСТ С ПРАЧЕЧНОЙ САМООБСЛУЖИВАНИЯ НА 125 КГ БЕЛЬЯ В СЛЕНЕУ

Схема армирования монолитного перекрытия МП-2 сечения 3-3+7-7.

Исполн. НЕФЕДОВА

Стадия лист листов

Р 37

ГИПРОКОММУНСТРОЙ
г. Москва

Привязан:


Инв. №

Схема армирования монолитного перекрытия МП-2 сечения 3-3+7-7.

Спецификация монолитного перекрытия МП-3
на отм. 7.200

Формат зона под.	Обозначение	Наименование	Код. Примеч.
		Плита ПМ - 10 шт.2	
Б4	25	Сборочные единицы и дет.	
Б4	26	БАИ ГОСТ 5781-82* £=5650	4 1.25 кг
Б4	18	£=600	78 0.13 кг
		10АГОСТ 5781-82* £=5650	2 3.49 кг
		Плита ПМ-11 шт.30	
		Сборочные единицы и дет.	
А4	13	- КЖИ. 67.00.0	30
Б4	18	Сетка С-5	
Б4	19	10АГОСТ 5781-82* £=5650	40 3.49 кг
Б4	20	£=1450	8 0.89 кг
		£=1250	8 0.77 кг
		Плита ПМ-12 шт.11	
		Сборочные единицы и дет.	
А4	14	- КЖИ. 67.00.0 - 02	11
Б4	18	Сетка С-7	
Б4	19	10АГОСТ 5781-82* £=5650	21 3.49 кг
		£=1450	20 0.89 кг
		Плита ПМ-13 шт.4	
		Сборочные единицы и дет.	
А4	15	- КЖИ. 67.00.0 - 01	4
Б4	18	Сетка С-6	
		10АГОСТ 5781-82* £=5650	8 3.49 кг
		Балка БМ-2 шт.30	
		Сборочные единицы и дет.	
А4	6	- КЖИ. 40.00.0	90
Б4	17	КАРКАС К-1	
		БАИ ГОСТ 5781-82* £=230	1200 0.05 кг
		Балка БМ-7 шт.15	
		Сборочные единицы и дет.	
А4	8	- КЖИ. 65.00.0 - 01	60
Б4	16	КАРКАС Кр-7	
		БАИ ГОСТ 5781-82* £=380	600 0.08 кг
		Балка БМ-8 шт.4	
		Сборочные единицы и дет.	
А4	6	- КЖИ. 40.00.0	12
Б4	23	КАРКАС К-1	
		БАИ ГОСТ 5781-82* £=280	460 0.06 кг
		Соединительные элементы	
Б4	22	16АГОСТ 5781-82* £=3400	90 0.75 кг
Б4	28	То же £=1800	114 0.37 кг
Б4	37	Уголок 40х40х3 ГОСТ 8569-72 £=3750	
		МАТЕРИАЛ НА МП-3	
		БЕТОН МАРКИ 200	414 м ³

Монолитное перекрытие МП-3 на отм. 7.200

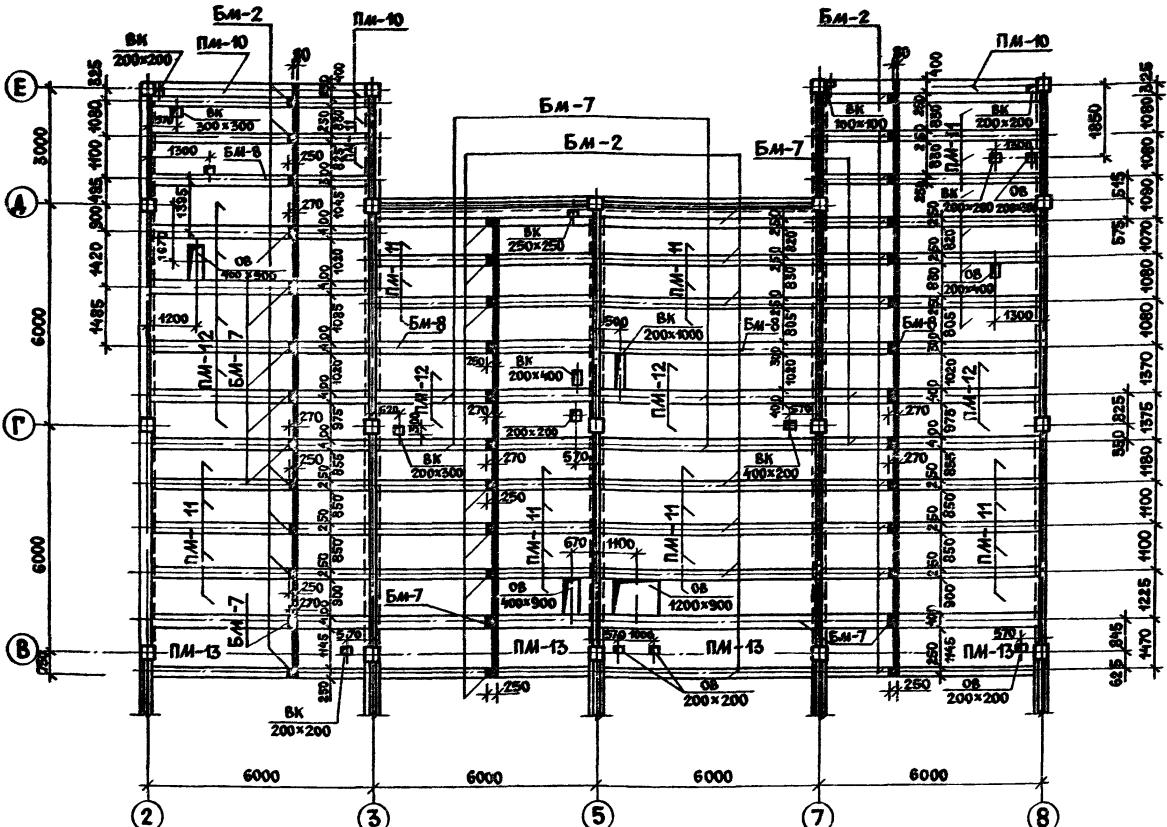

ВЕДОМОСТЬ РАСХОДА СТАЛИ НА ЭЛЕМЕНТ, КГ

Марка элемента	Изделия арматурные				ПРОКАТ МАРКИ	Общий расход		
	АРМАТУРА КЛАССА		ИЗДЕЛИЕ ЗАКЛАДНОЕ					
	A III	A I	Вст3 п с 6	Итого				
ГОСТ 5781-82*	ГОСТ 5781-82*	гост 8569-72*	гост 8569-72*	Итого	Итого			
20	22			6 10 12	4100x8			
МП-3	1420.86	1044.60	2432.46	1253.26	427.44	844.20 2491.9 457.5 457.5 5381.86		

ГИП	ГАВРИКОВ	284-4-112.86 КЖ
Н.контр.	СИМЫРОВА	
НАЧ.отд.	ИВАНИЧКОВ	
Ги.конс.	ХАРАЛОМОВ	
Рук.гр.	ГУЗЕНКО	
Исполн.	НЕРЕДОВА	
		Стадия лист / листов
		P 39
Ини.н		


Монолитное перекрытие
МП-3 на отм. 7.200

ГИПРОКОММУНСТРОЙ
г. МОСКВА


СХЕМА АРМИРОВАНИЯ МОНОЛИТНОГО
ПЕРЕКРЫТИЯ МП-3

Альбом Г/2


Типовой проект 284-4-112.86

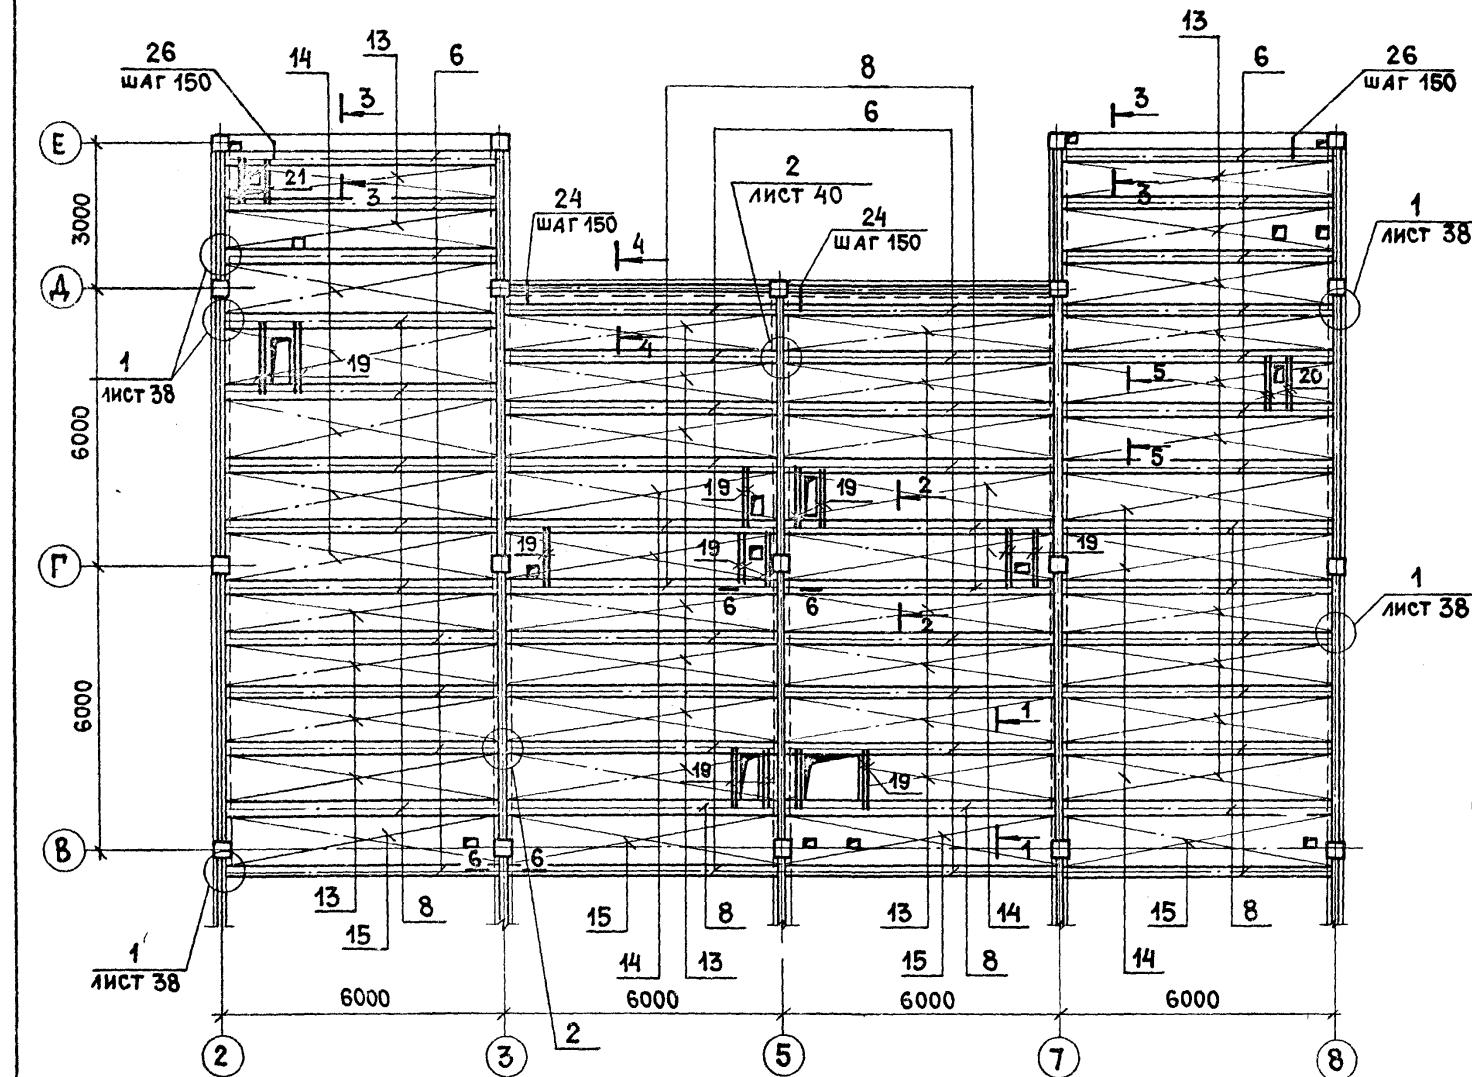


3 - 3

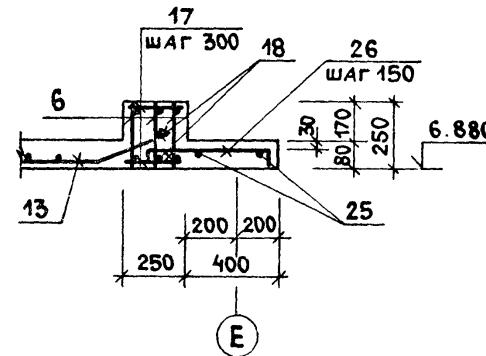


4 - 4

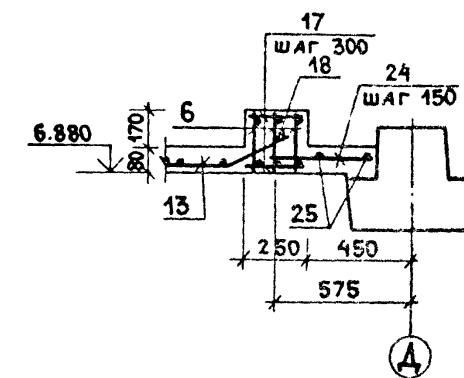


5 - 5

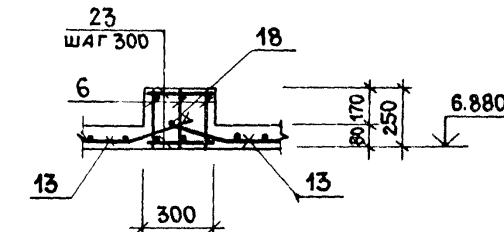


6 - 6

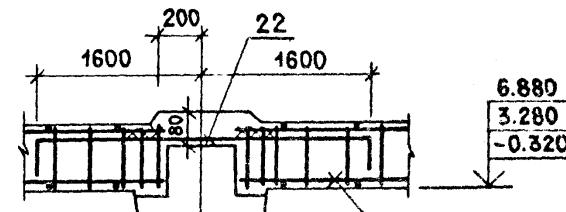


2

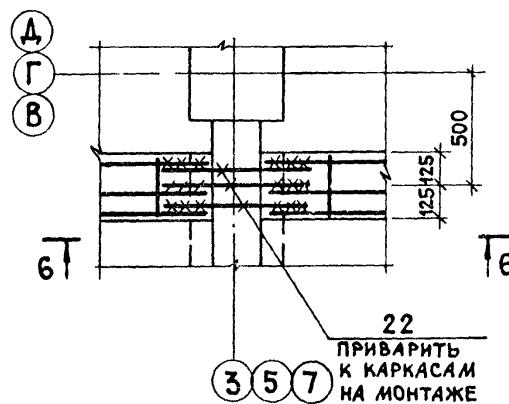

1 - 1

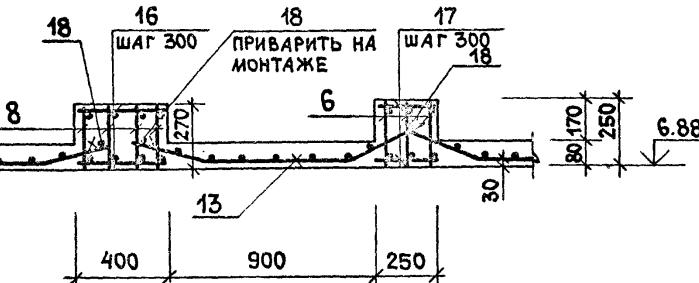

2 - 2

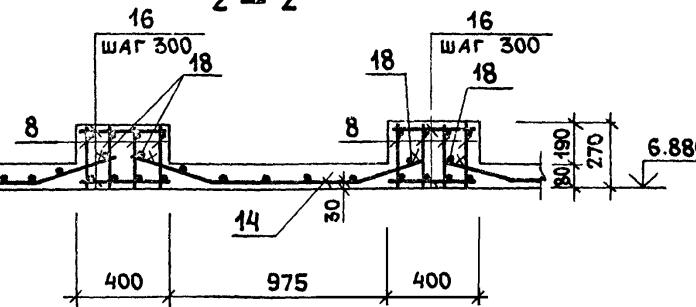

ГИП	ГАБРИКОВ	<i>М.И.</i>
Н.контр.	Смирнова	<i>М.И.</i>
Нач.отд.	Иванчиков	<i>М.И.</i>
Гл.конс.	Харланов	<i>М.И.</i>
Рук.гр.	Гузенко	<i>М.И.</i>

284-4-112.86 КЖ

БАНЯ НА 100 МЕСТ С ПРАЧЕЧНОЙ САМООБСЛУЖИВАНИЯ НА 125 КГ БЕЛЬЯ В СМЕНУ

Стадия лист листов

Р 40

Привязан:









Инв.н

СХЕМА АРМИРОВАНИЯ МОНОЛИТНОГО ПЕРЕКРЫТИЯ МП-3. СЕЧЕНИЯ 1-1-6-6

ГИПРОКОММУНСТРОЙ
г. МОСКВА

21532-02

СХЕМА РАСПОЛОЖЕНИЯ ПРОГОНОВ

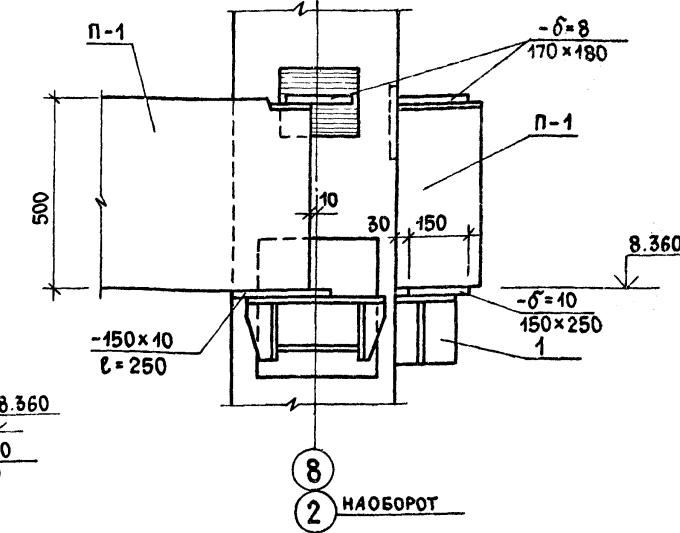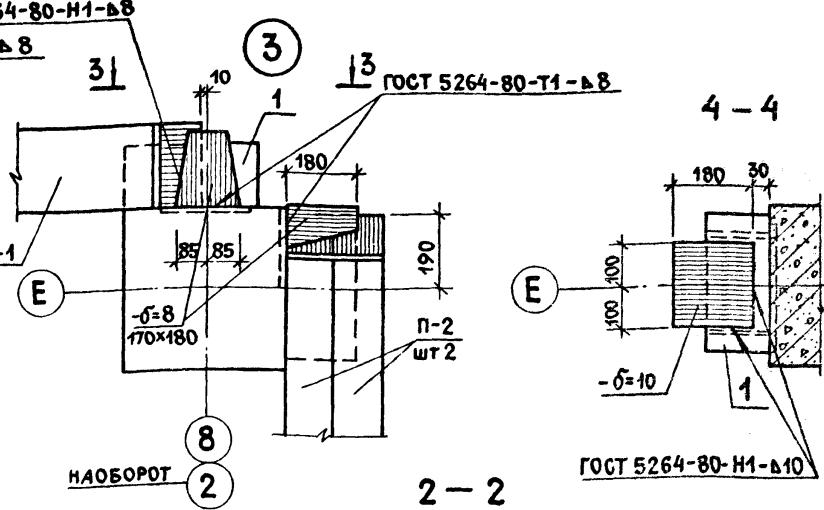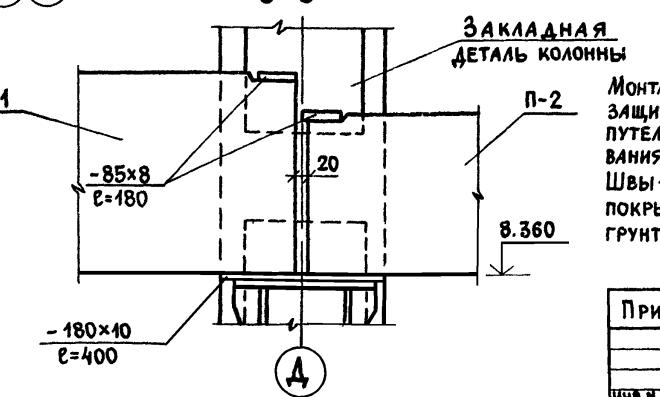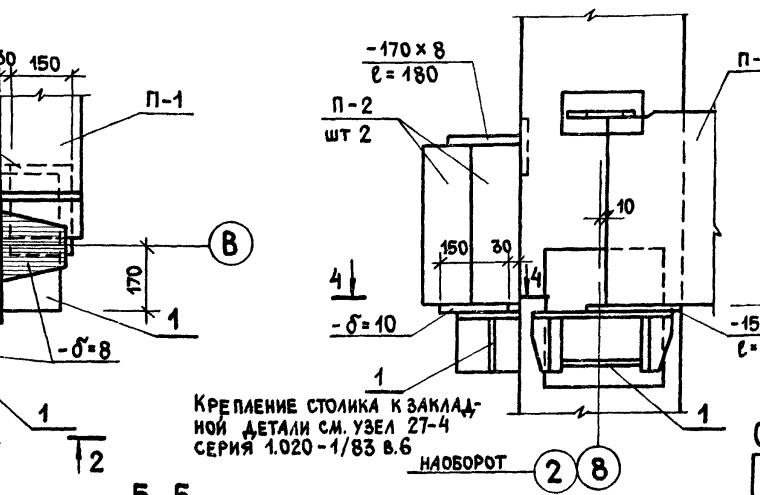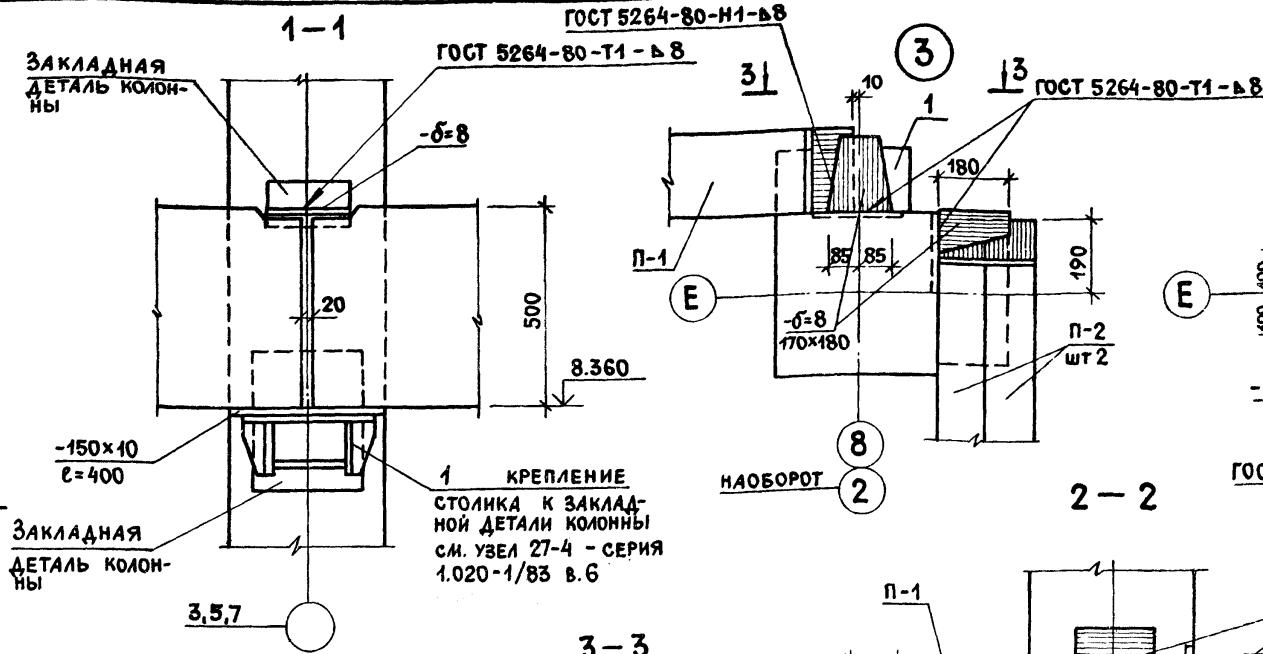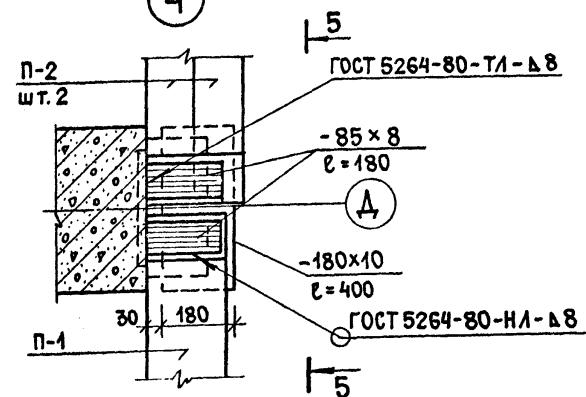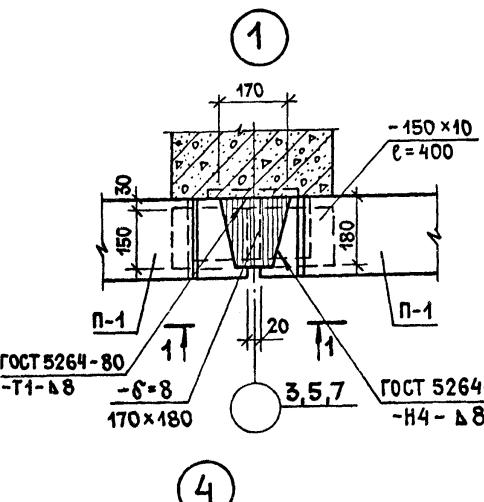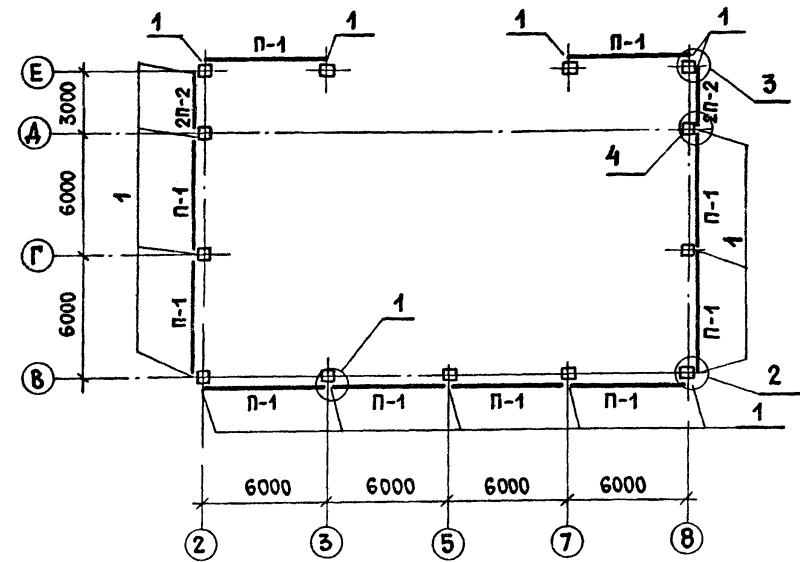

СПЕЦИФИКАЦИЯ К СХЕМЕ РАСПОЛОЖЕНИЯ ПРОГОНОВ

МАРКА поз.	Обозначение	Наименование	Кол	Масса един. кг	ПРИМ.
П-4	1.225-2 в.11	Прогон ПРГ 60.2.5-4т	10	1500	(АШ)
П-2	То же	Прогон ПРГ32.1.4-4т	4	380	(АШ)
1	1.020-1/83 в.7-1	Соединит. эл-т МС-28 всп. кп2 ГОСТ 380-71* $\delta=10$ всп. кп2 ГОСТ 380-71* $\delta=8$	17	12.66	
			—	65	
			—	35	

ГИП	ТАВРИКОВ
И.КОНТ	МАЗУР
НАЧ.ОДА	ИВАНЧИКОВ
ГЛ.КОНС	ХАРАЛАМОВ
РУК.ГР.	ГУЗЕНКО

284-4-112.86 КЖ

БАНЯ НА 100 МЕСТ С ПРАЧЕЧНОЙ САМООБСЛУЖИВАНИЯ НА 125 КГ БЕЛЬЯ В СЛЕНУ

ПРИВЯЗАН:

ИМВ-Н



СТАДИЯ ЛИСТ ЛИСТОВ

Р


41

СХЕМА РАСПОЛОЖЕНИЯ ПРОГОНОВ НА ОТМ. 8.36 МЕЖДУ ОСЯМИ 2-8, В-Е


ГИПРОКОММЧСТРОЙ
г. МОСКВА

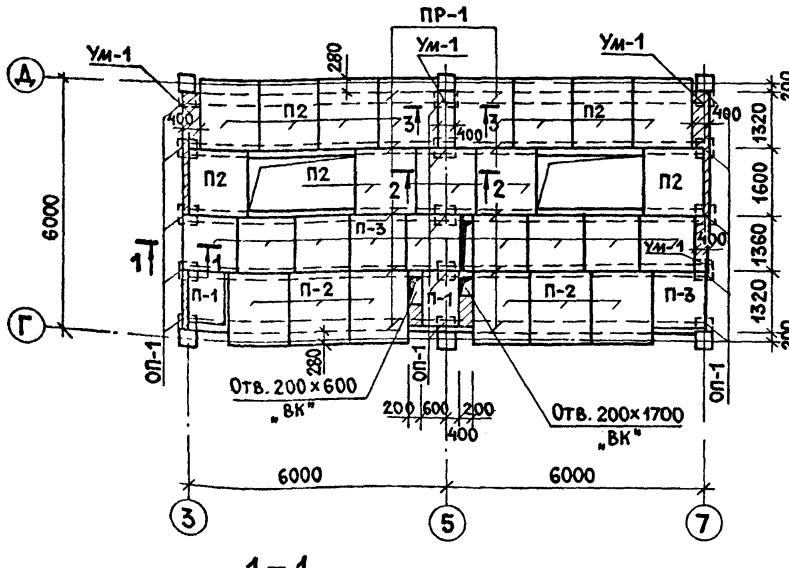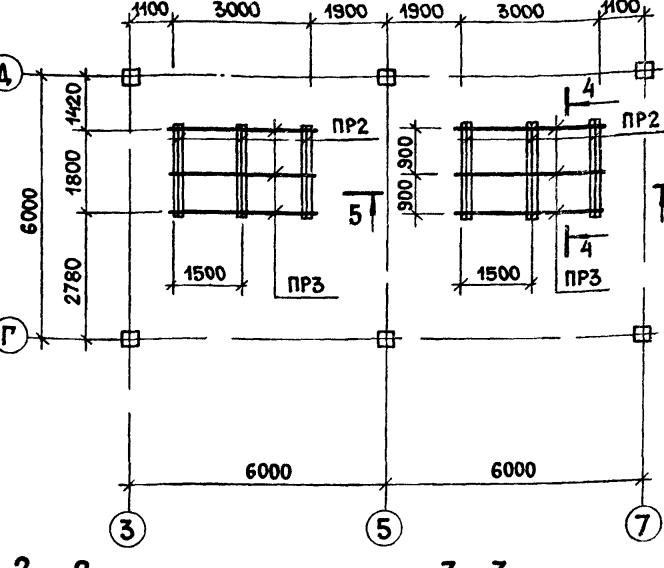СХЕМА РАСПОЛОЖЕНИЯ ЭЛЕМЕНТОВ ПЕРЕКРЫТИЯ
НА ОТМ. 8.000 (В БАЧНОМ ПОМЕЩЕНИИ)СХЕМА РАСПОЛОЖЕНИЯ
ПЕРЕМЫЧЕК ПОД БАКИ

4 - 4

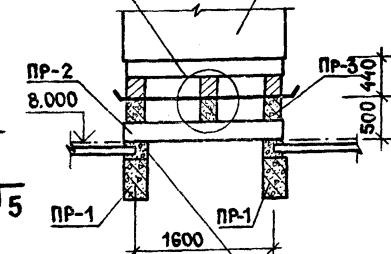

5 - 5

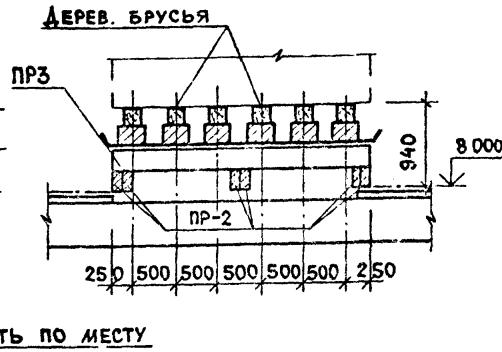

ПОДБЕТОНИТЬ ПО МЕСТУ





СПЕЦИФИКАЦИЯ К СХЕМАМ РАСПОЛОЖЕНИЯ ЭЛЕМЕНТОВ
ПЕРЕКРЫТИЯ НА ОТМ. 8.000 И ПЕРЕМЫЧЕК ПОД БАКИ

МАРКА	ОБОЗНАЧЕНИЕ	НАИМЕНОВАНИЕ	КОЛ.	МАССА ЕД. КГ	ПРИМЕЧ.
ПР-1	1.225-2.11-2.0.0.0	Прогон ПРГ60.2.5-4т	10	1500	
ПР 2	1.138-10.1.60000-02	Перемычка 1ПР38-18.12.22	12	125	
ПР 3	1.138-10.1.90000-02	То же 1ПР38-29.25.22	6	400	
П 1	1.243.1-4-100-02	Плиты ПТ8-11.9	2	198	
П 2	1.243.1-4-200-02	То же ПТ8-16.14	19	448	
П 3	1.243.1-4-200-03	" ПТ8-13.13	10	338	
ОП-1	1.225-2.11-4.0.0.0-02	Опорная плита ОП5-4т(III)	30	68	
Ум-1	лист 41	Участок монолит Ум-1	4		
		Брус деревянный 200x200			
		$\ell = 1800$	12	0.072 м ³	
МС1	лист 41	Всг3 кп2 ГОСТ 380-71* $150 \times 6 \quad \ell = 200$	5	14 кг	

СПЕЦИФИКАЦИЯ ЭЛЕМЕНТОВ МОНОЛИТНЫХ КОНСТРУКЦИЙ

ФОРМАТ	ВОДА	ПОЗ	ОБОЗНАЧЕНИЕ	НАИМЕНОВАНИЕ	КОЛ.	ПРИМЕЧ.
				Ум-1		
				ДЕТАЛИ		
		1		Ф8А1 ГОСТ 5781-82* $\ell = 1300$	4	0.51 кг
		2		Ф8А1 ГОСТ 5781-82* $\ell = 380$	7	0.15 кг
				МАТЕРИАЛЫ		
		3		Бетон марки 200	0.04 м ³	

- Плиты перекрытия, прогончи и перемычки укладывать на цементном растворе марки 50.
- Деревянные брусья антисептировать.

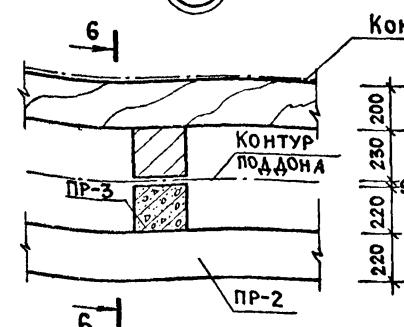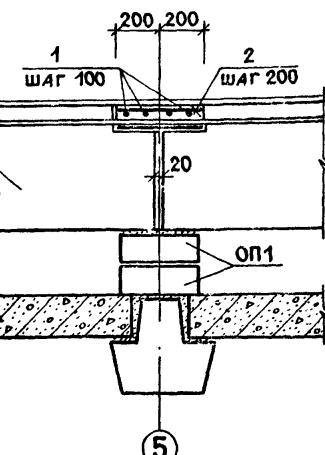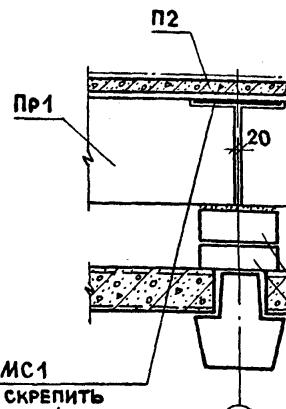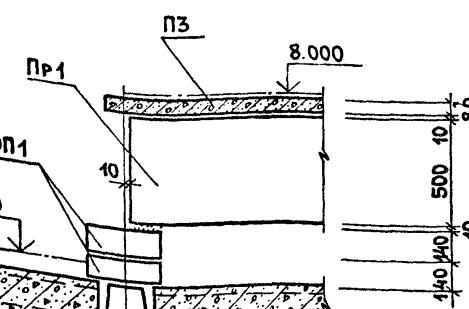

ГИП	ГАВРИКОВ
Н.контр.	МАЗУР
Нач.отд.	Иванчиков
Гл.конс.	Харламов
Рук.гр.	Смирнова

284-4-112.86 КЖ

БАНЯ НА 100 МЕСТ С ПРАЧЕЧНОЙ САМООБСЛУЖИВАНИЯ НА 125 КГ БЕЛЬЯ В СИНЕУ

Стадия лист листов
Р 42

ПРИВЯЗАН:
Инв.н

СХЕМЫ РАСПОЛОЖЕНИЯ ЭЛЕМЕНТОВ ПЕРЕКРЫТИЯ НА ОТМ. 8.000
И ПЕРЕМЫЧЕК ПОД БАКИ

ГИПРОКОММУНСТРОЙ
г. Москва



СХЕМА РАСПОЛОЖЕНИЯ ЭЛЕМЕНТОВ БАССЕЙНА

2 — 2

Альбом I/2

Типовой проект 284-4-112.86

Инв. № подл. и дата взам. инв. №

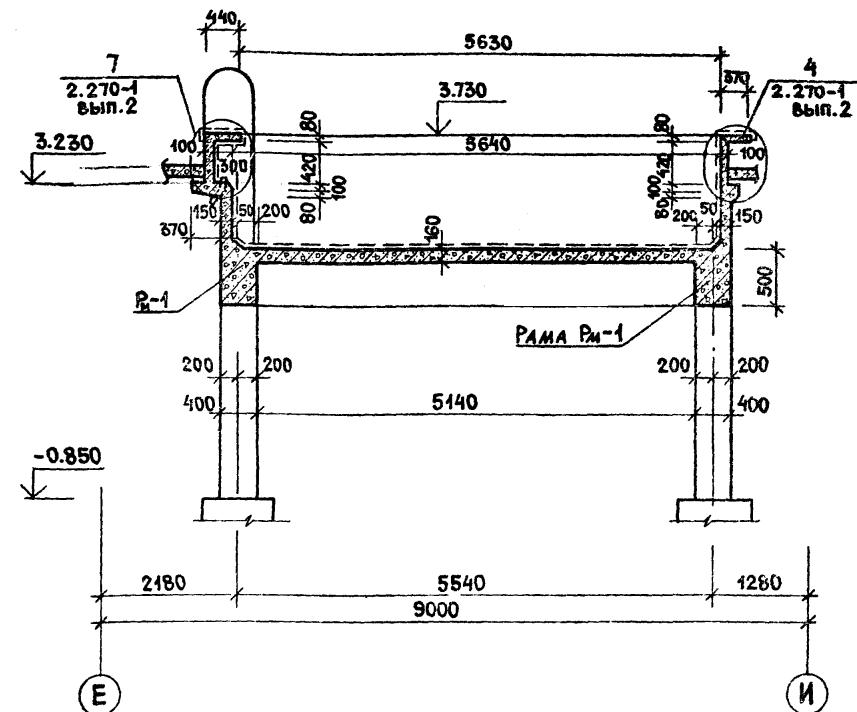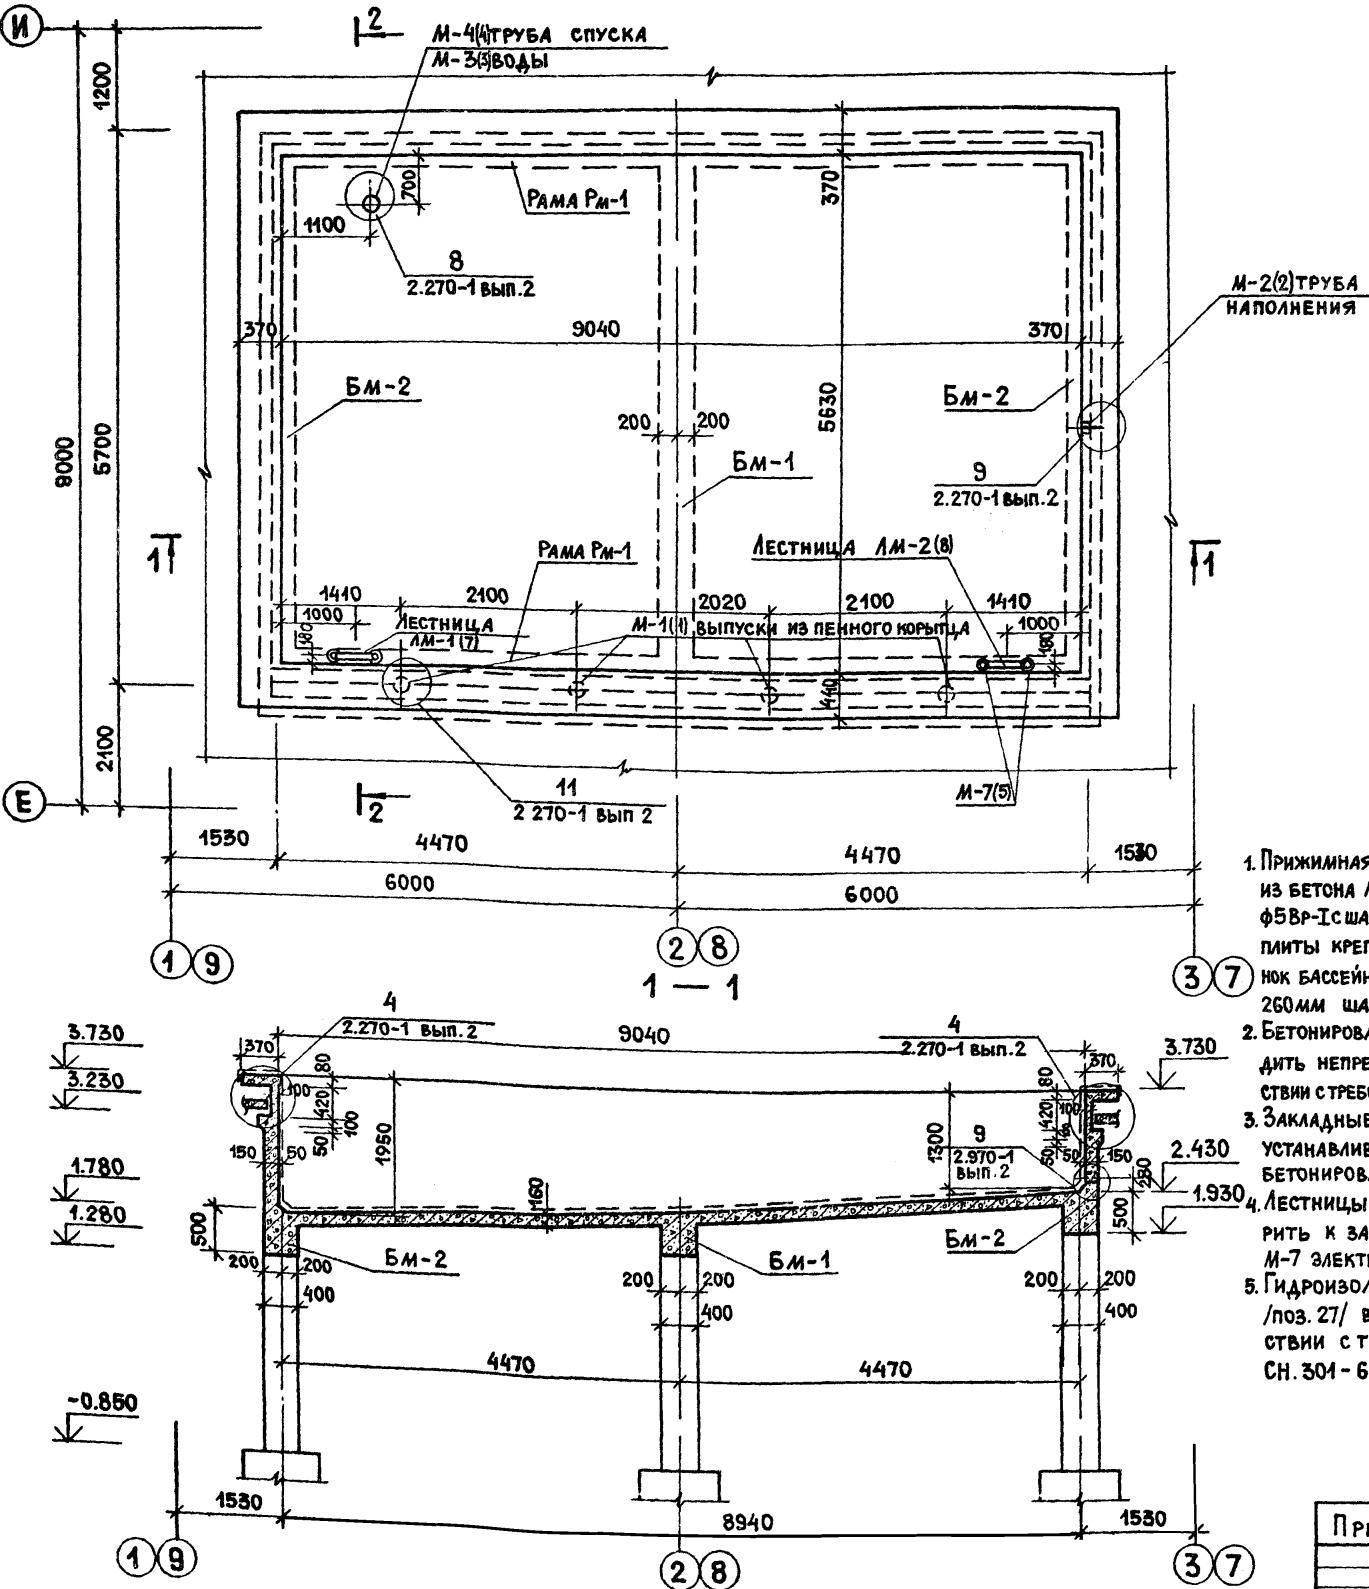

СПЕЦИФИКАЦИЯ К СХЕМЕ РАСПОЛОЖЕНИЯ ЭЛЕМЕНТОВ БАССЕЙНА

Марка поз.	Обозначение	Наименование	К-во	Масса ед. кг	Примеч.
СБОРОЧНЫЕ ЕДИНИЦЫ БАССЕЙНА					
Рм-1	КЖ-46	РАМА Рм-1	2	3.04	м ³
БМ-1	КЖ-47	БАЛКА БМ-1	1	1.2	м ³
БМ-2	КЖ-47	БАЛКА БМ-2	2	1.2	м ³
		СТЕНКИ И ДНИЩЕ		14.0	м ³
		ПРИЖИМНАЯ СТЕНКА		6.0	м ³
ЗАКЛАДНЫЕ ЭЛЕМЕНТЫ					
1	2.270-1 В.2	М-1	4		
2	2.270-1 В.2	М-2	1		
3	2.270-1 В.2	М-3	1		
4	2.270-1 В.2	М-4	1		
5	2.270-1 В.2	М-7	4		
6	2.270-1 В.2	ММ-2	1		
7	ЛИСТ 44	АМ-1	1		
8	ЛИСТ 44	АМ-2	1		

ГИП ГАВРИКОВ
Н.КОНTR. СМИРНОВА
НАЧ.ОТД. ИВАНЧИКОВ
ГЛ.КОНС. ХАРАЛАМОВ
РУК.ГР. МАЗУР
ИСПОЛК. НЕФЕДОВА

284-4-112.86 КЖ

БАНЯ НА 100 МЕСТ С ПРАЧЕЧНОЙ САМООБСЛУЖИВАНИЯ НА 125 КГ БЕЛЬЯ В СМЕНУ




стадия лист листов
р 43

Привязан:

Инв.№

СХЕМА РАСПОЛОЖЕНИЯ ЭЛЕМЕНТОВ БАССЕЙНА.
РАЗРЕЗЫ 1-1; 2-2

ГИПРОКОММУНСТРОЙ
г. Москва

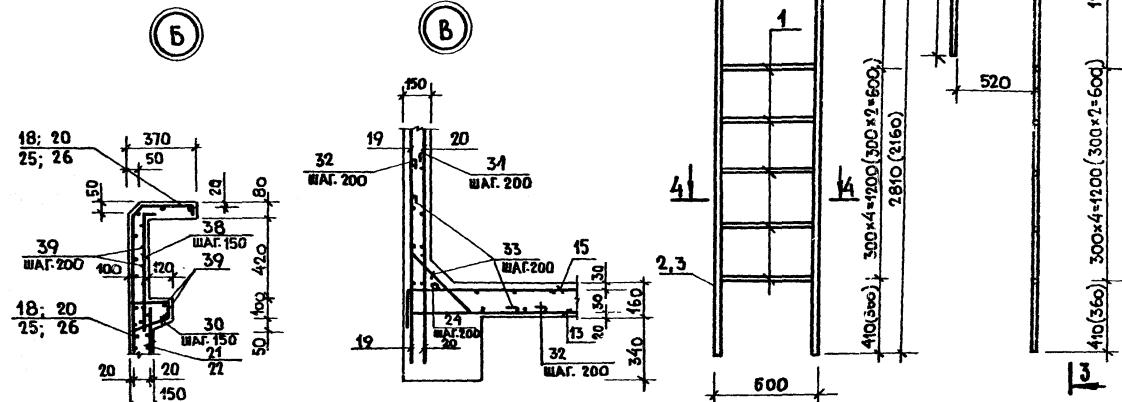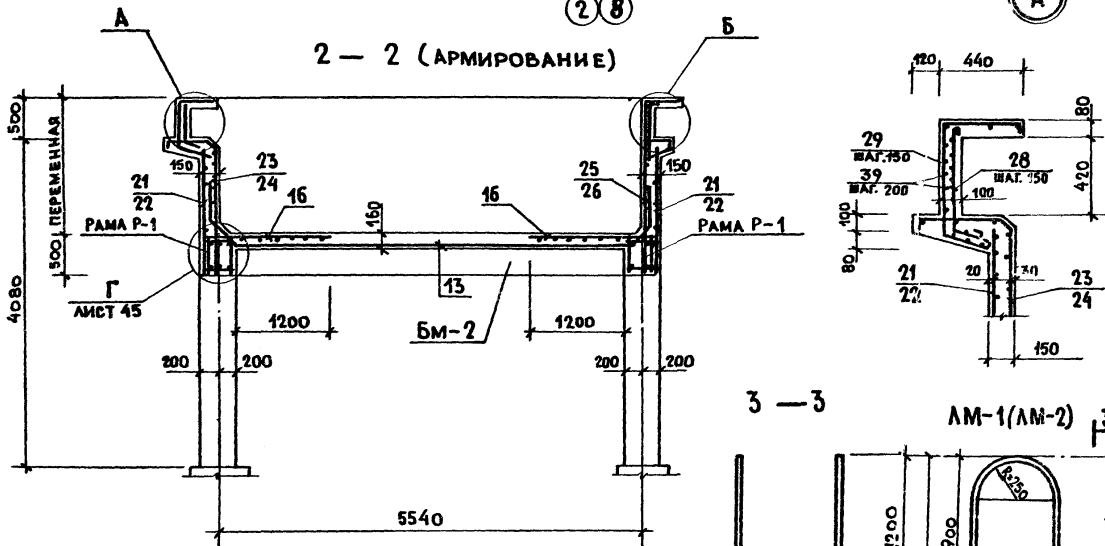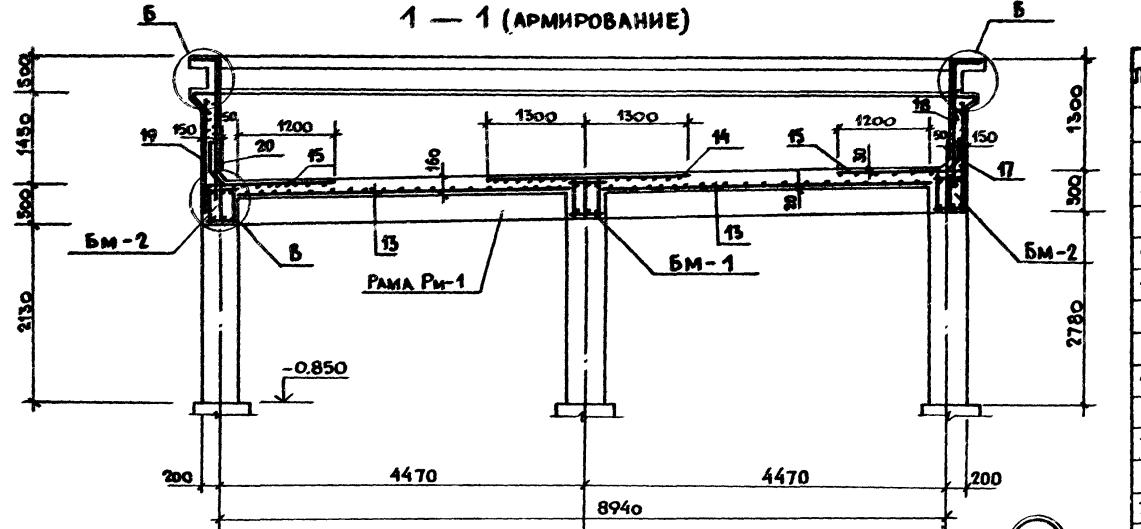

ВЕДОМОСТЬ ДЕТАЛЕЙ

Поз.	Эскиз
6*	450 450 [350] 350
12*	900 900 [1750] 900
27*	180
28*	570 570
29*	600 600 [410] 600 250
30*	900 900 [210] 800 200
31*	700 700 [100]
32*	650 650 [750]
35*	250 250
34*	200 200 [270] 300 200
35*	550 550
36*	300 300 [550]
37*	500 500 [350]
38*	570 570 [18]

Спецификация монолитной конструкции бассейна

Формат	Зона	Поз.	Обозначение	Наименование	Кол. Примеч.
				БАССЕЙН	
				СБОРНЫЕ ЕДИНИЦЫ	
A-4	13	- КЖИ. 68. 00. 0	СЕТКА С-1		1
"	14	- КЖИ. 69. 00. 0	" С-2		1
"	15	- КЖИ. 70. 00. 0	" С-3		2
"	16	- КЖИ. 71. 00. 0	" С-4		4
"	17	- КЖИ. 72. 00. 0	" С-5		1
"	18	- КЖИ. 72. 00. 0-01	" С-6		1
"	19	- КЖИ. 72. 00. 0-02	" С-7		1
"	20	- КЖИ. 72. 00. 0-03	" С-8		1
"	21	- КЖИ. 73. 00. 0	" С-9		2
"	22	- КЖИ. 73. 00. 0-01	" С-10		2
"	23	- КЖИ. 73. 00. 0-02	" С-11		1
A-4	24	- КЖИ. 73. 00. 0-03	" С-12		1
"	25	- КЖИ. 73. 00. 0-04	" С-13		1
"	26	- КЖИ. 73. 00. 0-05	" С-14		1
				ДЕТАЛИ	
		27*	ЮД ГОСТ 5781-82* $\varnothing=260$	85	0,16 кг.
		28*	ЮД ГОСТ 5781-82* $\varnothing=820$	61	0,18 кг.
		29*	" $\varnothing=1410$	61	0,31 кг.
		30*	" $\varnothing=750$	134	0,16 кг.
		31*	ЮД ГОСТ 5781-82* $\varnothing=800$	145	0,49 кг.
		32*	" $\varnothing=1400$	145	0,86 кг.
		33*	" $\varnothing=1020$	145	0,63 кг.
		34*	" $\varnothing=990$	56	0,61 кг.
		35*	" $\varnothing=1220$	56	0,75 кг.


ПРОДОЛЖЕНИЕ СМ. ЛИСТ 44

Спецификация элементов лестниц АМ-1 и АМ-2.

Формат	Поз.	Обозначение	Наименование	Кол. Примеч.
			ДЕТАЛИ	
		1	АМ-1	
	1	ТРУБА 40×3 ГОСТ 10704-76*	3	1,64 кг.
	2	ТРУБА 40×3 ГОСТ 10704-76*	2	11,56 кг.
		1	АМ-2	
	1	ТРУБА 40×3 ГОСТ 10704-76*	5	1,64 кг.
	3	ТРУБА 40×3 ГОСТ 10704-76*	2	8,95 кг.

ГИП	АВРИКОВ	_____	284-4-112.86 КЖ
И.КОНТР.	Смирнова	_____	
НАЧ.ОТД.	Иванчиков	_____	
Г.А.КОНСТ.	Харламов	_____	БАНЯ НА 100 МЕСТ С СРАЧЕНОЙ САМООБСЛУЖИВАНИЕМ
РУК.ГР.	Мазур	_____	НА 125 КГ БЕЛЬЯ В СМЕНУ
Исполн.	Неделова	_____	Станция Лист Листов
Инв.№			44
РАЗРЕЗЫ 1-1, 2-2 (Армирование) УЗЛЫ А, Б, В, Г Лестницы АМ-1 и АМ-2.			
ГИРОКОММУНИСТРОЙ г. МОСКВА			

РАМА РМ-1 (АРМИРОВАНИЕ)

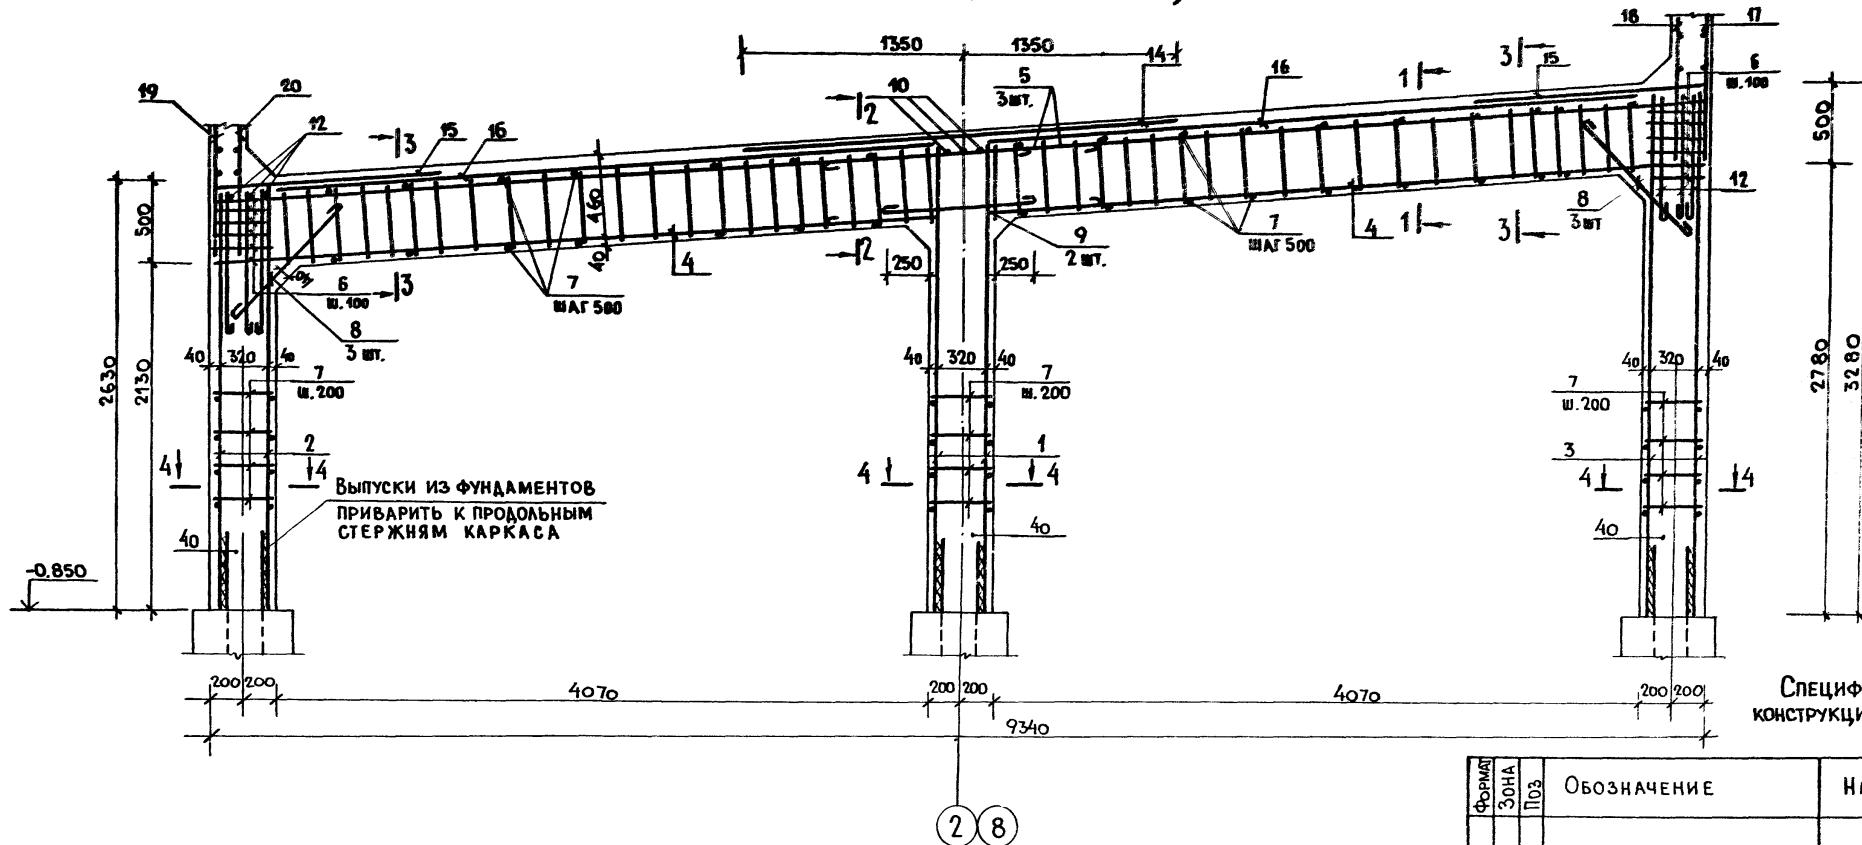

Спецификация монолитной
конструкции бассейна (продолжение)

Формат Зона	Поз.	Обозначение	Наименование	Кол. шт.	Примеч. Масса шт. кг.
РМ-1 - 2 шт.					
A-4	1	- КЖИ.74.00.0	КАРКАС ПЛОСКИЙ КР-1	4	
A-4	2	- КЖИ.74.00.0-01	ТО ЖЕ КР-2	4	
A-4	3	- КЖИ.74.00.0-02	ТО ЖЕ КР-3	4	
A-4	4	- КЖИ.75.00.0-	ТО ЖЕ КР-4	8	
A-4	5	- КЖИ.76.00.0	ТО ЖЕ КР-5	6	
ДЕТАЛИ					
БЧ	6		10АГ ГОСТ5781-82 №	24	1,0 кг.
БЧ	7		Т О Ж Е №	224	0,23 кг.
БЧ	8		10АГ ГОСТ5781-82 №	12	0,83 кг.
БЧ	9		12АГ ГОСТ5781-82 №	4	0,79 кг.
МАТЕРИАЛ:					
БЕТОН МАРКИ 200					
304 м³					

ГИП
И.В.АРИКОВ
И.КОНТР. Смирнова
НАЧ.ОТД. Иванчиков
Г.КОНСТ. Харламов
РУК.ГР. Мазур

284-4-112.86 КЖ


БАНЯ НА 100 МЕСТ С ПРАЧЕЧНОЙ САМООБСЛУЖИВАНИЯ
НА 125 КГ. БЕЛЬЯ В СМЕНУ.

Привязан:	Исполн.	Стадия	Лист	Листов
			R	46
Инв.№				


РАМА РМ-1(АРМИРОВАНИЕ)
СЕЧЕНИЯ

ГИПРОКОММУНСТРОЙ
г. Москва


БАЛКА БМ - 1 (АРМИРОВАНИЕ)

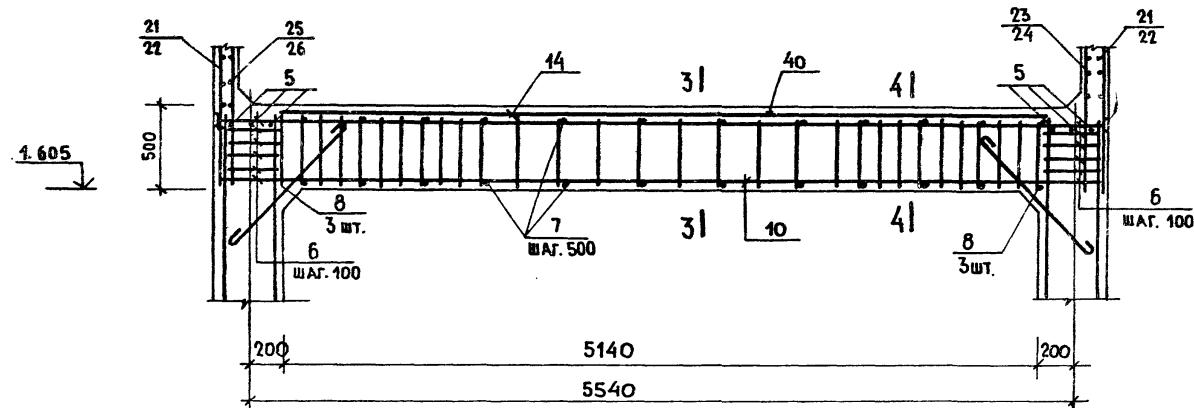


БАЛКА БМ-2 (АРМИРОВАНИЕ)

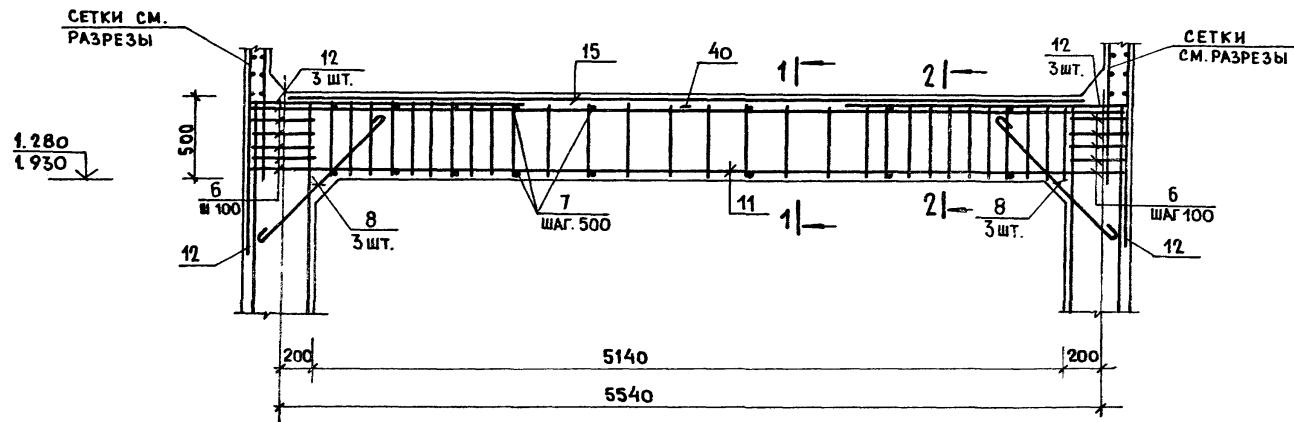


1 - 1

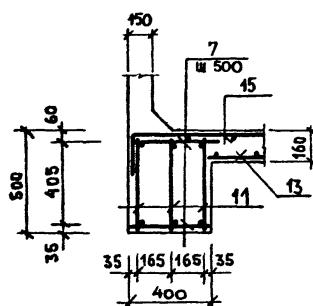


2 - 2

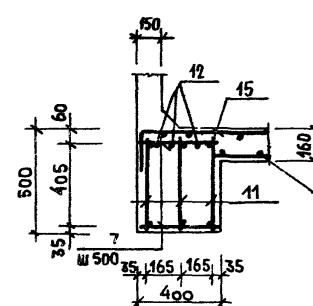

3 - 3

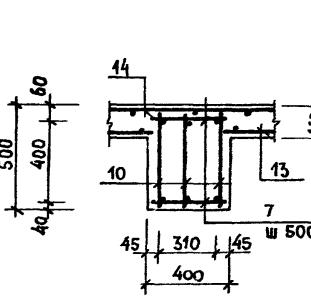

4 - 4

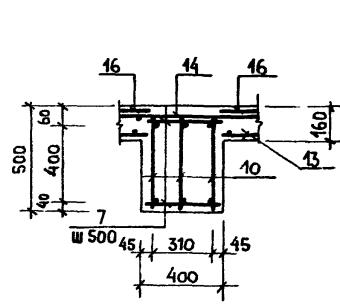

Спецификация монолитной конструкции бассейна (продолжение)

Формат	Поз.	Обозначение	Наименование	Кол.	Примеч.
			БАЛКА БМ-1- 1шт.		
			СБОРОЧНЫЕ ЕДИНИЦЫ		
A-4	10	- КЖИ.77.00.0	КАРКАС КР-6	3	
			ДЕТАЛИ		
Б.4	6		10АІ ГОСТ 5781-82 * $\ell=1600$	12	0.99 кг.
Б.4	7		" $\ell=370$	24	0.24 кг.
Б.4	8		18АІІ ГОСТ 5781-82 * $\ell=1350$	6	0.83 кг.
			МАТЕРИАЛ		
40			БЕТОН МАРКИ 200	12	m^3
			БАЛКА БМ-2-2шт.		
			СБОРОЧНЫЕ ЕДИНИЦЫ		
A-4	11	- КЖИ.77.00.0-01	КАРКАС КР-7	6	
			ДЕТАЛИ		
Б.4	6		10АІ ГОСТ 5781-82 * $\ell=1600$	24	0.99 кг.
Б.4	7		" $\ell=370$	48	0.23 кг.
Б.4	8		18АІІ ГОСТ 5781-82 * $\ell=1350$	12	0.83 кг.
Б.4	12		" $\ell=2650$	12	5.3 кг.
			МАТЕРИАЛ		
40			БЕТОН МАРКИ 200	12	m^3

ПРИВЯЗАН:

Инв.№

ГИП	Гавриков И.Контр. Смирнова И.Инсп.	284-4-112.86 КЖ
Инсп.отв.	Иванчиков И.Инсп.	БАНЯ НА 100МЕС С ПРАЧЕЧНОЙ САМООБСЛУЖИВАНИЯ
Гл.контр.	Харламов И.С.С.Инсп.	НА 125 КГ. БЕЛЬЯ В СМЕНУ.
Рук. гр.	Мазур В.В.Инсп.	
Исполн.	Нефедова Г.И.Инсп.	


БАЛКИ БМ-1 И БМ-2
(АРМИРОВАНИЕ)
СЕЧЕНИЯ.ГИПРОКОММУНСТРОЙ
г. Москва.

Альбом I/2

Типовой проект 284-4-112.86


Инв. № подл. и дата взятия инв.

МИКРОБАССЕЙНЫ N 1 и 2

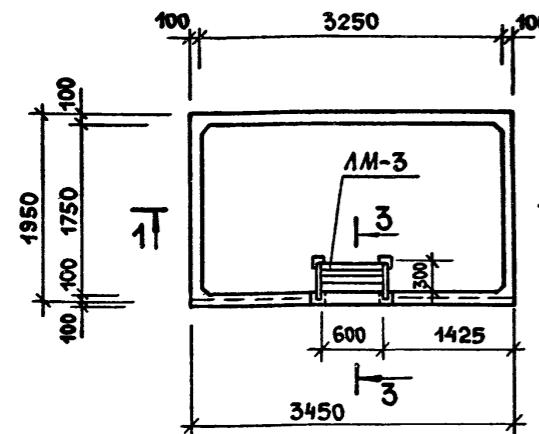


T1

МИКРОБАССЕЙНЫ N 3 и 4

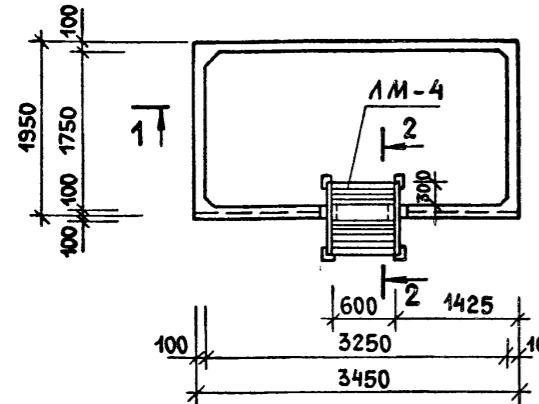

T1


1-1

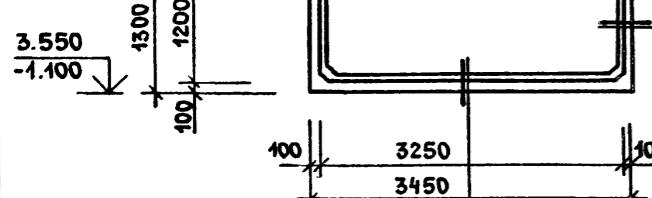

КЕРАМИЧЕСКАЯ ПЛИТКА ГОСТ 6787-80
НА ЦЕМЕНТНОМ РАСТВОРЕ — 20
СЛОЙ ШТУКАТУРКИ ПО СЕТКЕ — 30
3 СЛОЯ ГИДРОИЗОЛА НА БИТУМНОЙ
МАСТИКЕ — 15
ЦЕМЕНТНАЯ ВЫРАВНИВАЮЩАЯ
СТЯЖКА — 10
ЖЕЛЕЗОБЕТОННАЯ СТЯЖКА — 100
СТАЖКА — 20
ЖЕЛЕЗОБЕТОННАЯ ПЛИТА ДНИЩА — 100


КЕРАМИЧЕСКАЯ ПЛИТКА ГОСТ 6441-82
НА ЦЕМЕНТНОМ РАСТВОРЕ — 20
СЛОЙ ШТУКАТУРКИ ПО СЕТКЕ — 30
3 СЛОЯ ГИДРОИЗОЛА НА БИТУМНОЙ
МАСТИКЕ — 15
ЦЕМЕНТНАЯ ВЫРАВНИВАЮЩАЯ
СТЯЖКА — 10
ЖЕЛЕЗОБЕТОННАЯ СТЯЖКА — 100

2 — 2

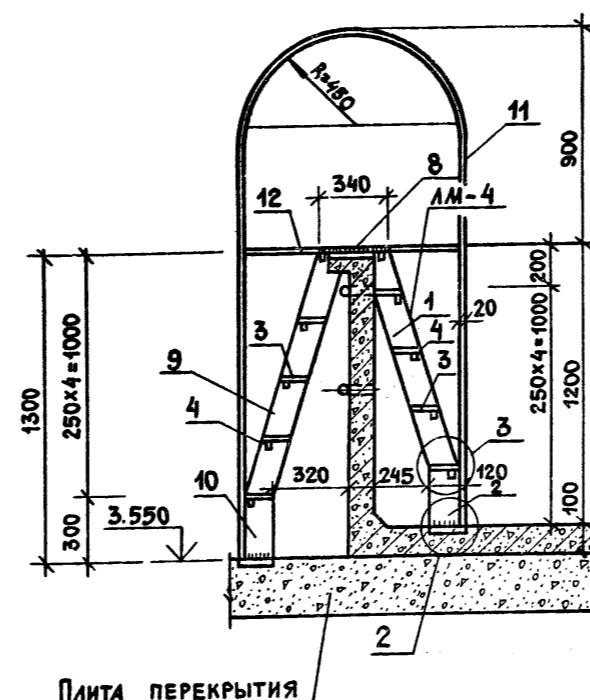

ПЛИТА ПЕРЕКРЫТИЯ

3 — 3

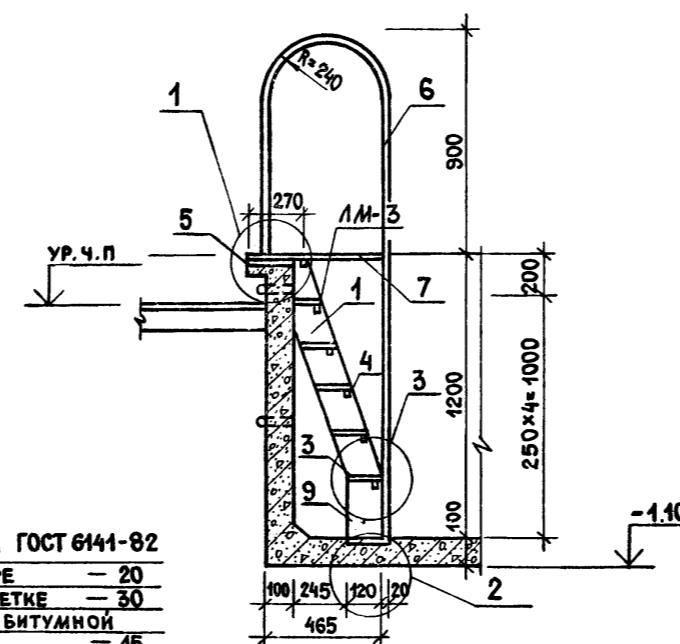


Привязан:


Иван

ГИП	ГАВРИКОВ	<i>[Signature]</i>	284-4-112.86	КЖ
Н. КОНТР.	И А З У Р	<i>[Signature]</i>		
НАЧ. ОТД.	ИВАНЧИКОВ	<i>[Signature]</i>		
ГЛ. КОНС.	ХАРАМОВ	<i>[Signature]</i>		
РУК. ГР.	Смирнова	<i>[Signature]</i>		
Исполн.	НЕФЕДОВА	<i>[Signature]</i>		
Стадия	лист	листов		
P	49			
Микробассейны 1-4.				
Узлы 1; 2; 3				
ГИПРОКОММУНСТРОЙ				
г. Москва				

3

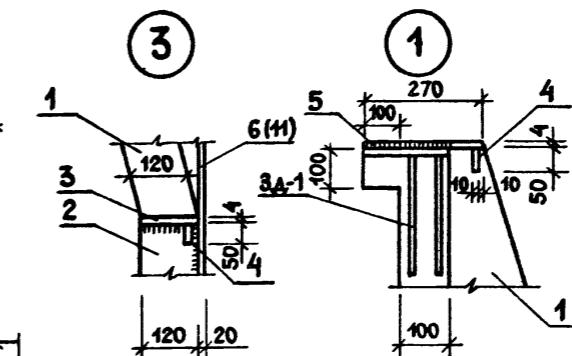

2

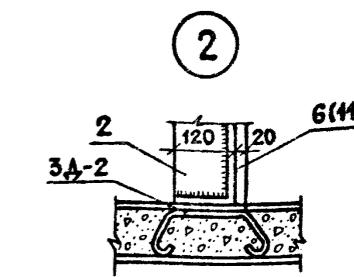


СПЕЦИФИКАЦИЯ ЭЛЕМЕНТОВ МИКРОБАССЕЙНОВ N1+N4


МАРКА поз	ОБОЗНАЧЕНИЕ	НАИМЕНОВАНИЕ	КОЛИЧ. НА ИСПОЛ. ЛМ-3 ЛМ-4	МАССА ЕД. КГ	ПРИМЕЧ
ДЕТАЛИ					
1		Полоса 120x6 ГОСТ 103-76* ВСт 3 пс 6 ГОСТ 380-74* E=1000	2 2	5.65	
2		То же E=250	2 2	1.41	
3		Полоса 120x4 ГОСТ 103-76* ВСт 3 пс 6 ГОСТ 380-74* E=600	5 8	2.26	
4		Полоса 50x4 ГОСТ 103-76* ВСт 3 пс 6 ГОСТ 380-74* E=600	6 10	0.94	
5		ВСт 3 кп 2 ГОСТ 380-74* E=600	1	5.08	
6		Ф20А1 ГОСТ 5781-82* E=3270	2	8.06	
7		То же E=460	2	1.13	
8		ВСт 3 кп 2 ГОСТ 380-74* 340x4 E=600	1 1	6.4	
9		Полоса 120x6 ГОСТ 103-76* ВСт 3 пс 6 ГОСТ 380-74* E=1130	2	6.38	
10		То же E=300	2	1.7	
11		Ф20А1 ГОСТ 5781-82* E=4840	2	11.86	
12		То же E=880	2	2.17	

Микробассейны № 1; 2; 3; 4


ОПАЛУБКА

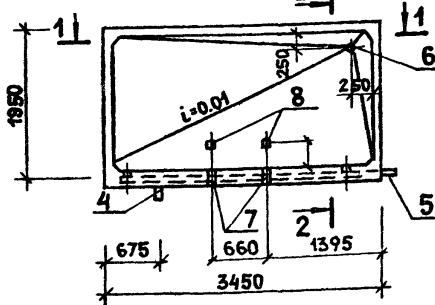

1 - 1

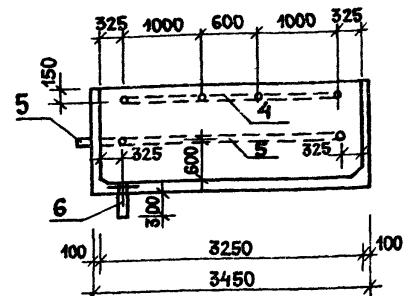

2 - 2

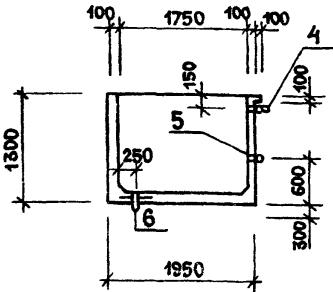


Спецификация армирования микробассейнов № 1+4


Формат зоны	Поз.	Обозначение	Наименование	Кол.	Прим. масса кг
Микробассейны № 1, 2, 3, 4					
	1	ГОСТ 8478-81	СЕТКА 8АМ-150	60	2 19.0 кг
	2	ГОСТ 8478-81	8АМ(150)-130 1270x3420	60	4 13.35 кг
	3	ГОСТ 8478-81	8АМ-150	60	4 23.68 кг
	4	КЖИ. 86.00.0	ИЗДЕЛИЕ ЗАКЛАДНОЕ № 3	1	30.0
	5	КЖИ. 84.00.0	" М-1	1	10.6 кг
	6	КЖИ. 85.00.0	" М-2	1	4.8 кг
	7	КЖИ. 87.00.0	" ЗА-1	2	1.08 кг
	8	КЖИ. 88.00.0	" ЗА-2	2	0.58 кг
ДЕТАЛИ					
Бч.	9*	8АМ ГОСТ 5784-82	φ=500	24	0.2 кг
Бч.	10*	"	φ=450	44	0.18 кг
Бч.	11*	6А1 ГОСТ 5784-82	φ=440	132	0.03 кг
Бч.	12*	Φ8АМ ГОСТ 5784-82	φ=700	208	0.28 кг
МАТЕРИАЛ					
	13	БЕТОН МАРКИ 200	2.4 м ³		

Микробассейны № 1; 2; 3; 4


АРМИРОВАНИЕ

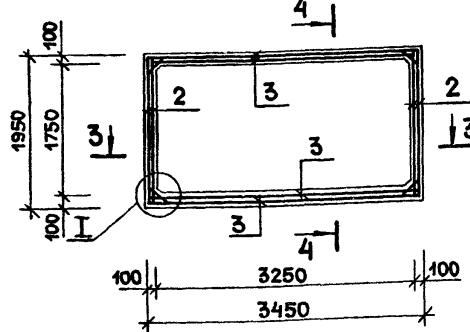

3 - 3

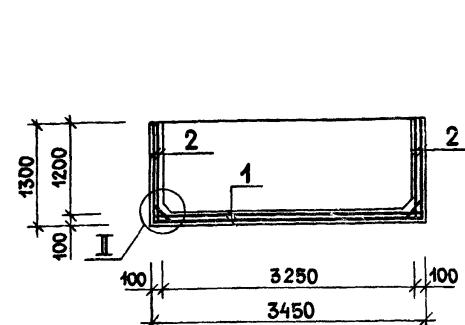

4 - 4



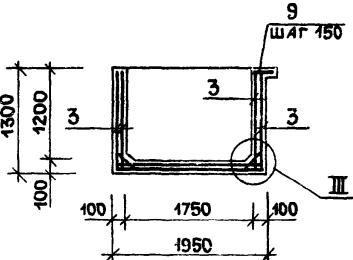


ДЕТАЛЬ КРЕПЛЕНИЯ СЕТКИ

ЗАГНУТЬ ПОСЛЕ УСТАНОВКИ СЕТКИ

Выпуски из стен бани φ6А1 φ=140мм через 400мм в обоих направлениях

Сетка ГОСТ 5336-00*

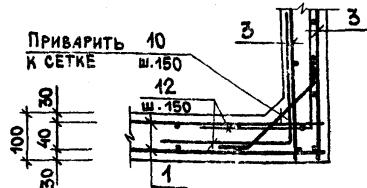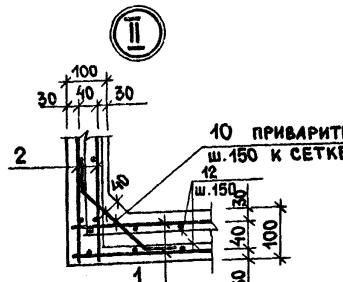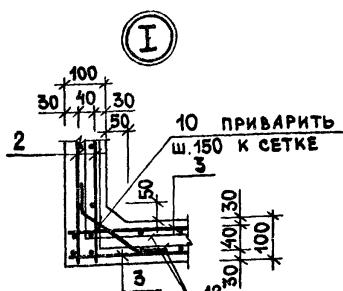

Ведомость расхода стали на один элемент, кг

Марка элемента	Изделия арматурные		Изделия закладные		Общий расход	
	Арматура класса		Прокат марки			
	AI	AIII	В-БСТ3СП	ВСТ3КП2		
	ГОСТ 5784-82*	Всего	ГОСТ 10705-80	ГОСТ 380-74*	ГОСТ 103-76*	
Микробассейн № 1; 2	4.0	4.0	256.4	256.4	260.4	
Микробассейн № 3; 4	4.0	4.0	256.4	256.4	260.4	

ГИП ГАВРИКОВ

Н.КОНТР. ИАЗУР

НАЧ.ОТД. ИВАНИКОВ

Г.А.КОНС. ХАРИЛОВ

Смирнова

Исполн. НЕФЕДОВА

284-4-112.86 КЖ

БАНЯ НА 100 МЕСТ С ПРАЧЕЧНОЙ САМООБСЛУЖИВАНИЯ НА 125 КГ БЕЛЬЯ В СМЕНУ

СТАДИЯ ЛИСТ Листов

P 50

Микробассейны №№ 1+4. ОПАЛУБКА И АРМИРОВАНИЕ ГИПРОКОММУНСТРОЙ

г. МОСКВА

Привязан:

Инв. №				
--------	--	--	--	--

ВЕДОМОСТЬ РАБОЧИХ ЧЕРТЕЖЕЙ ОСНОВНОГО КОМПЛЕКТА

Лист	Наименование	Примечание
1	Общие данные	
2	БАК ГОРЯЧЕЙ ВОДЫ ЕМКОСТЬЮ 7,5 м ³	
3	БАК ХОЛОДНОЙ ВОДЫ V=75м ³ И ПРОМЫВНОЙ БАК V=50м ³	
4	ПОДДОНЫ ПМ-1; ПМ-2; ПМ-3.	

ВЕДОМОСТЬ ССЫЛОЧНЫХ И ПРИЛАГАЕМЫХ ДОКУМЕНТОВ

Обозначение	Наименование	Примечание
1.494-11	БАКИ ПРЯМОУГОЛЬНЫЕ ДЛЯ ХОЛОДНОЙ И ОТЕПЛЕННОЙ ВОДЫ И РАССОЛА.	

Вид профиля и ГОСТ, ТУ	Марка металла и ГОСТ	Обозначение и размер профиля мм.	№ в.л.	Ко д			Длин- на мм.	Масса металла бак	Общ. масса, кг.	Масса потребности в металле по кварталам				Загол. вч.
				марки металла	вида профиля	размера профиля				I	II	III	IV	
1	2	3	4	5	6	7	8	9						
Сталь угловая равнополочная ГОСТ 8509-72*	Ст 3	50×50×5	1		21113				109	109				
			2	16179					109	109				
		Итого:												
Сталь полосовая ГОСТ 103-76	Ст 3 ГОСТ 380-71*	δ=8	3	13110					224,6	224,6				
		δ=4	4	13110					144,52	144,52				
		Итого:	5	16179										
Сталь листовая горячекатанная	Ст 3 ГОСТ 380-71*		6	16179	71110				2249,7	2249,7				
		Итого:												
Трубы ГОСТ 8734-75 *	Ст 3 ГОСТ 380-71*		7	16179	92190				34,89	34,89				
		Итого:												
Прочие ГОСТ 12820-80	Ст 25 ГОСТ 1050-74XX		8	34045					74,91	74,91				
		Итого:	9						2728,62	2728,6				
Всего масса металла в том числе по маркам	Ст 3 Ст 25								2653,71	2653,7				
									74,91	74,91				
Масса поставки элементов по кварталам, т.	I II III IV													



Подп. и дата	ВЗАМ.ИМН. №
Типовой проект разработан в соответствии с действующими нормами и правилами и предусматрива- ет мероприятия, обеспечивающие взрывную, взрывопожарную и пожарную безопасность при эксплуатации здания. Главный инженер проекта / <i>Гавриков</i> / Гавриков/	

ГИП	Гавриков	<i>Гавриков</i>	284-4-112.86 КМ
НАЧ.ОТД.	Иванчиков	<i>Иванчиков</i>	
Г.КОНСЛ.	Харламов	<i>Харламов</i>	
РУК. ГР.	Гузенко	<i>Гузенко</i>	
ИСПОЛН.	Андреева	<i>Андреева</i>	
ПРИВЯЗАН			БАНЯ НА 100 МЕСТ С СПРАЧЕЧНОЙ САМООБСЛУЖИВА- НИЯ НА 125 КГ. БЕЛЬЯ В СМЕНУ.
Изв. №			Станд. листов
			P 1
Общие данные			ГИПРОКОМММСТРОЙ г. Москва



Спецификация элементов бака горячей воды.

Формат зона	Поз.	Обозначение	Наименование	Кол.	Примеч.
<u>СБОРОЧНЫЕ ЕДИНИЦЫ</u>					
	1	A168006.000-06	БАК V=7.5 м ³	1	
<u>ДЕТАЛИ</u>					
	3		ФЛАНЕЦ 1-100-25 См 3 ГОСТ 12820-80	6	
	5		ТРУБА 100x4x300-Ст3 ГОСТ 8734-70	2	2,84 кг.
	4		ТРУБА 32x2,8x170-См 3 ГОСТ 8734-70	1	0,34 кг.
	6		ФЛАНЕЦ 1-32-25-См 3 ГОСТ 12820-80	1	
	7		ТРУБА 50x2,5x170-См 3 ГОСТ 8734-70	1	0,5 кг.
	8		ФЛАНЕЦ 1-50-25-См 3 ГОСТ 12820-80	1	
	9		ТРУБА 150x4x300 См 3 ГОСТ 8734-80	1	4,32 кг.
	10		ФЛАНЕЦ 1-150-25 См 3 ГОСТ 12820-80	2	
	11		ПРОВОЛОКА Ф5 Робщ.	-	10 кг.
	12		ТРУБА 100x4x170 См 3 ГОСТ 8734-70	2	1,6 кг.
	13				
	14				

СХЕМА БАКА.

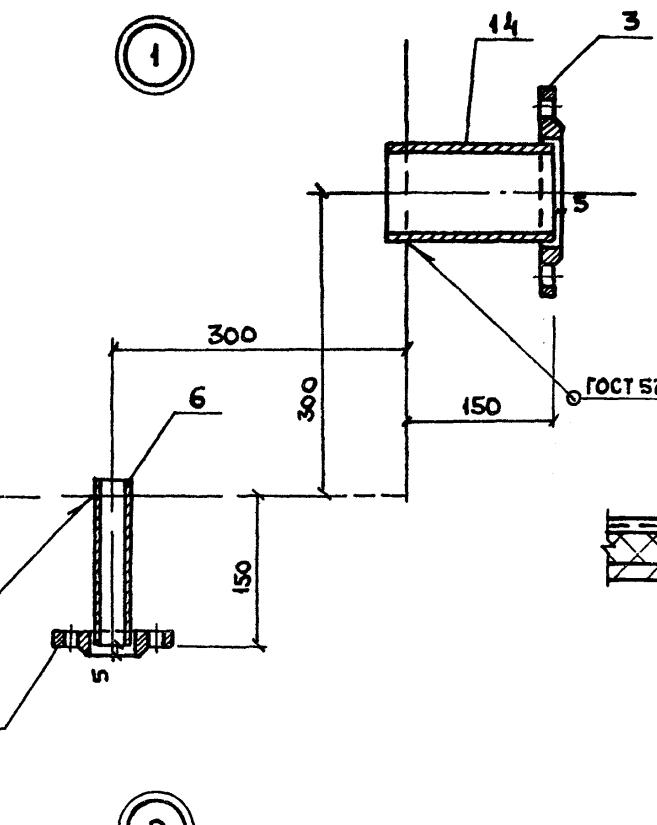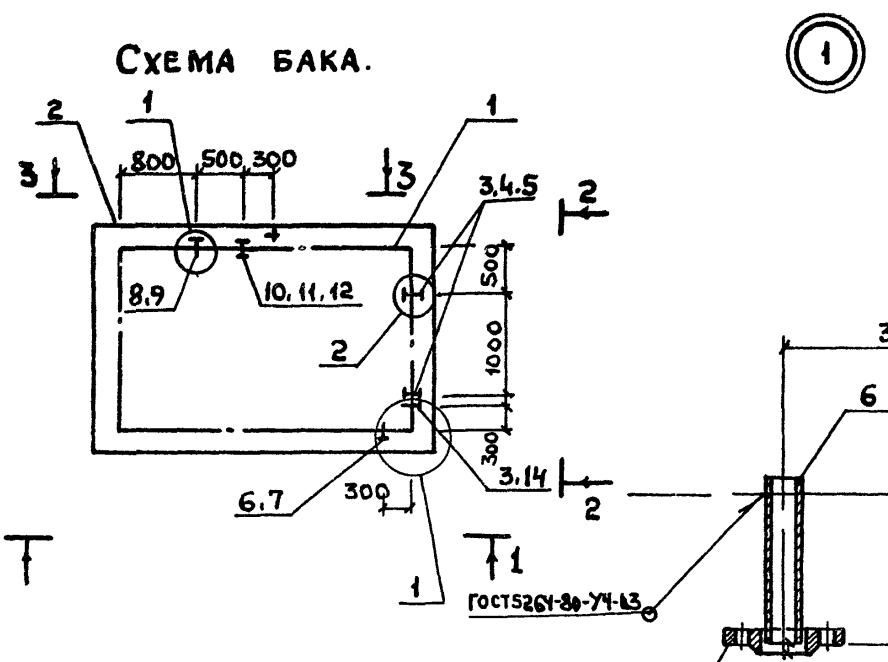

ТКАНЬ С МАСЛЯНОЙ ПОКРАСКОЙ
ЩИПКАМПУРКА С АСБЕСТОЦЕМЕНТНЫМ РАСТВОРОМ ПО СЕМКЕ
1 СЛОЙ РУБЕРОИДА С ПРОКЛЕЙКОЙ ШВОВ
ПЛИТЫ ПОЛУЖЕСТКИЕ МИНЕРАЛОВАТНЫЕ -40мм СТЕНКА БАКА

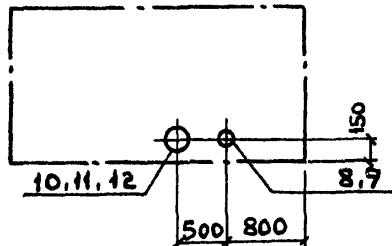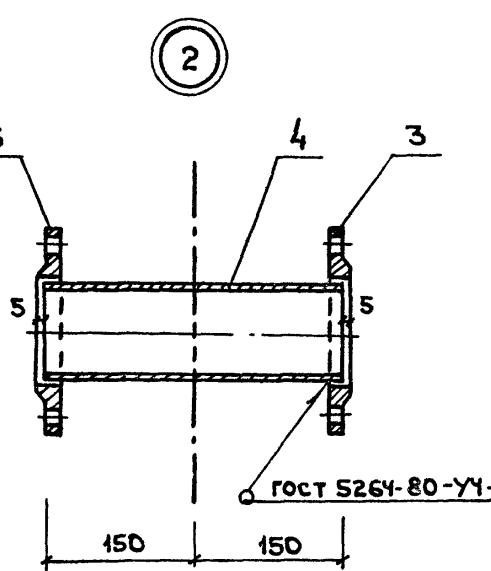


- БАК ПОДВЕРГНУТЬ ГИДРАВЛИЧЕСКОМУ ИСПЫТАНИЮ НА ПЛОТНОСТЬ И ПРОЧНОСТЬ ШВОВ ПОСРЕДСТВОМ НАЛИВА НА ПОЛНУЮ ВЫСОТУ БАКА С ВЫДЕРЖКОЙ В ТЕЧЕНИИ 2 ЧАСОВ. ВСЕ ШВЫ БАКА, НАПОЛНЕННОГО ВОДОЙ, СЛЕГКА ПРОСТУЧАТЬ; ТЕЧЬ И ПОТЕНИЕ НЕ ДОПУСКАЮТСЯ.
- ПЕРЕД ИЗОЛЯЦИЕЙ БАКА, СТЕНКИ ОЧИСТИТЬ ОТ РЖАВЧИНЫ И ГРЯЗИ, ПОКРЫТЬ СЛОЕМ АНТИКОРОЗИОННОГО ЛАКА № 177 (ГОСТ 5631-79") С ДОБАВЛЕНИЕМ АЛЮМИНИЕВОЙ КРОШКИ.
- БАК УСТАНАВЛИВАТЬ НА ДЕРЕВЯННЫХ ОПОРАХ, ПРОПИТАННЫХ АНТИСЕПТИЧЕСКИМ СОСТАВОМ. ПРОСТРАНЕСТВО МЕЖДУ ОПОРАМИ ЗАПОЛНИТЬ ИЗОЛЯЦИЕЙ.
- ПЛИТЫ ПОЛУЖЕСТКИЕ МИНЕРАЛОВАТНЫЕ МАРКИ ПП-150 ГОСТ 9573-82 НА СИНТЕТИЧЕСКОЙ СВЯЗКЕ.
- СВАРКУ ПРОИЗВОДИТЬ ЭЛЕКТРОДАМИ ТИПА Э42 по ГОСТ 9467-75.

ГИП	ГАВРИКОВ		284-4-112 86 КИ
Н.Контр.	МАЗУР		
Науч.отд.	Иванников		
Г.и.контр.	ХАРАЛАМОВ		
Рук.гр.	ГУЗЕНКО		
<i>БАНЯ НА 100 МЕСТО С ПРАЧЕЧНОЙ САМОБ-СЛУЖИВАНИЯ НА 125КГ БЕЛЬЯ В СМЕНУ</i>			
Стадия	Лист	Листов	
P	2		
БАК ГОРЯЧЕЙ ВОДЫ Ёмкостью 7,5 м ³ .		ГИПРОХОММУНСТРОЙ г. Москва	
Инв.№			


Согласовано:
Группа ВК
Пущина Ю.А.

Изв. № подл. Подпись и дата Изв. № листов


СХЕМА БАКА ХОЛОДНОЙ ВОДЫ.

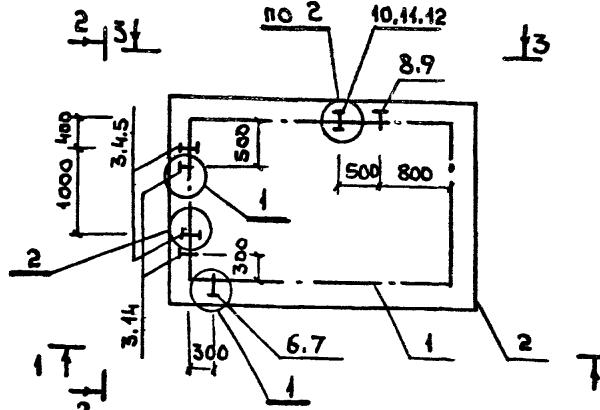


1-1

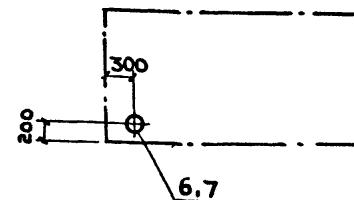

2-2

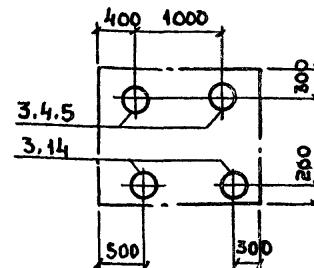


3-3

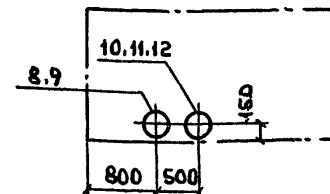


1. Примечания и детали 1 и 2 см. на листе 2

2. БАК ХОЛОДНОЙ ВОДЫ ОКРАСИТЬ С ПОСЛЕДУЮЩЕЙ ИЗОЛЯЦИЕЙ, ДЕТАЛЬ КОТОРОЙ ДАНА НА ЛИСТЕ 2
ПРОМЫВНОЙ БАК ОКРАСИТЬ МАСЛЯНОЙ КРАСКОЙ
ЗА 2 РАЗА.


СХЕМА ПРОМЫВНОГО БАКА

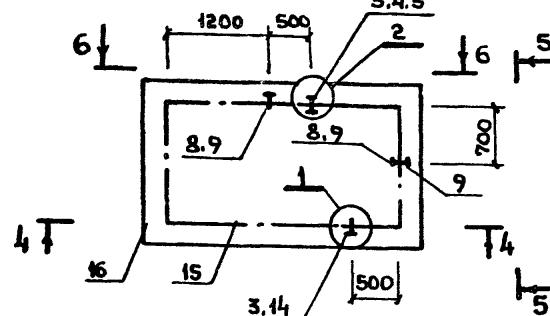


4-4

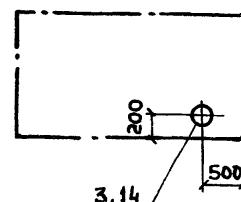

5-5

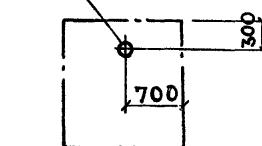

6-6

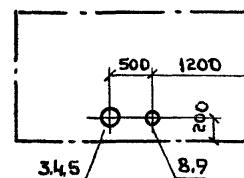

Спецификация элементов бака холодной воды и промывного бака.

Формат	Зона	Поз.	ОБОЗНАЧЕНИЕ	Наименование	Кол.	Примеч.
БАК ХОЛОДНОЙ ВОДЫ.						
				Сборочные единицы.		
		1	A168006.000-06	БАК V=7.5 м ³	1	
		2	Лист 4	Поддон ПМ-2	1	
				ДЕТАЛИ.		
		3		Фланец 1-100-25 См ³ ГОСТ 12820-80	6	
		4		Труба 100x4x300 См ³ ГОСТ 8734-70	2	2,84 кг.
		5		Труба 32x2,8x170 См ³ ГОСТ 8734-70	1	0,34 кг.
		6		Фланец 1-32-25 См ³ ГОСТ 12820-80	1	
		7		Труба 50x2,5x170 См ³ ГОСТ 8734-70	1	0,5 кг.
		8		Фланец 1-50-25 См ³ ГОСТ 12820-80	1	
		9		Труба 150x4x300 См ³ ГОСТ 8734-70	1	4,32 кг.
		10		Фланец 1-150-25 См ³ ГОСТ 12820-80	2	
		11		Проволока Ф5 л. общ.	-	10 кг.
		12		Труба 100x4x170 См ³ ГОСТ 8734-70	2	1,6 кг.
		13		ПРОМЫВНОЙ БАК.		
				Сборочные единицы.		
		15	A168007 000-01	БАК V=5,0 м ³	1	
		16	Лист 4	Поддон ПМ-3	1	
				ДЕТАЛИ.		
		3		Фланец 1-100-25 См ³ ГОСТ 12820-80	3	
		4		Труба 100x4x300 См ³ ГОСТ 8734-70	1	2,84 кг.
		5		Труба 50x2,5x170 См ³ ГОСТ 8734-70	2	0,5 кг.
		6		Фланец 1-50-25 См ³ ГОСТ 12820-80	3	
		7		Труба 100x4x170 См ³ ГОСТ 8734-70	1	1,6 кг.

ГИП ГАВРИКОВ

Н.контр. МАЗУР

Нау. отд. ИВАНЧИКОВ

Гл.контр. ХАРАЛАМОВ

Рук. гр. ГУЗЕНКО

1985г.

284-4-112.86 КМ

БАНЯ НА 100 мест с прачечной самообслуживающейся на 125 кг белля в смену

Стадия	Лист	Листов
Р	3	

БАК ХОЛОДНОЙ ВОДЫ V=7,5 м³
И ПРОМЫВНОЙ БАК V=5,0 м³

ГИПРОКОММУНСТРОЙ
г. Москва


Привязан:

Изв. №


СОГЛАСОВАНО:
ГРУППА ВК ПРИКАЗОМ

нр. № подл. Подпись и дата взам. именем


СХЕМА ПОДДОНОВ ПМ-1, ПМ-2.

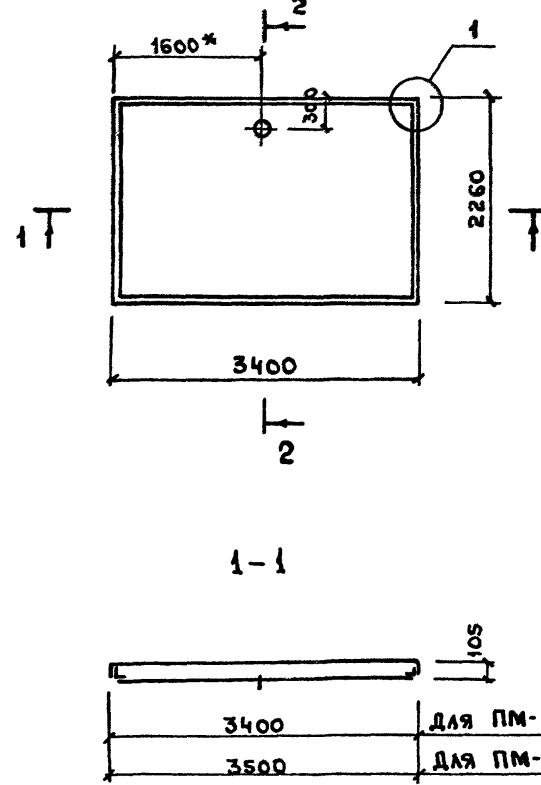

1-1

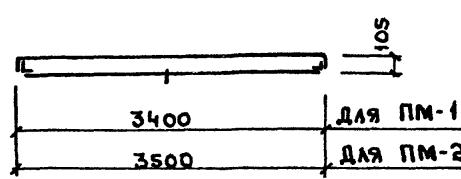

2-2

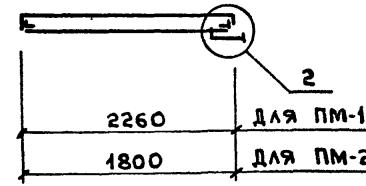

2



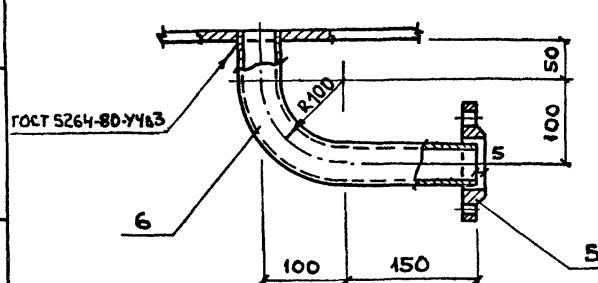



СХЕМА ПОДДОНА ПМ-3.

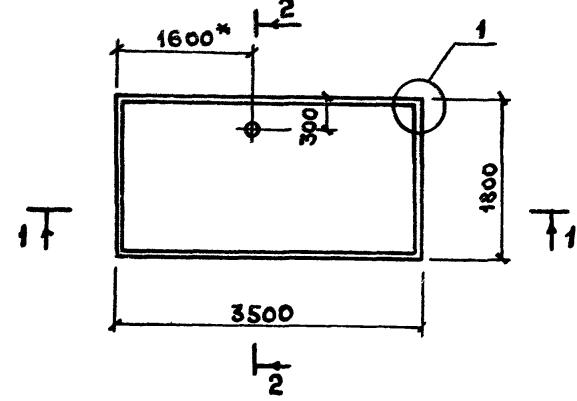

ГОСТ 5264-80-С8 А5

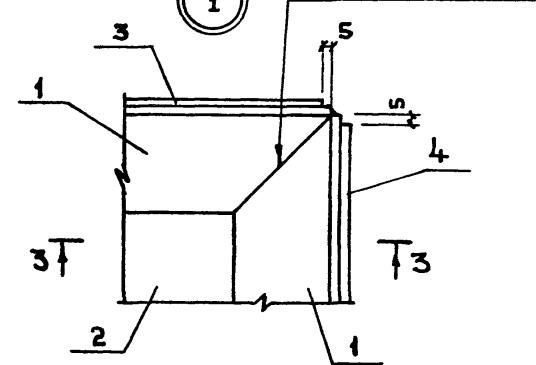

3-3

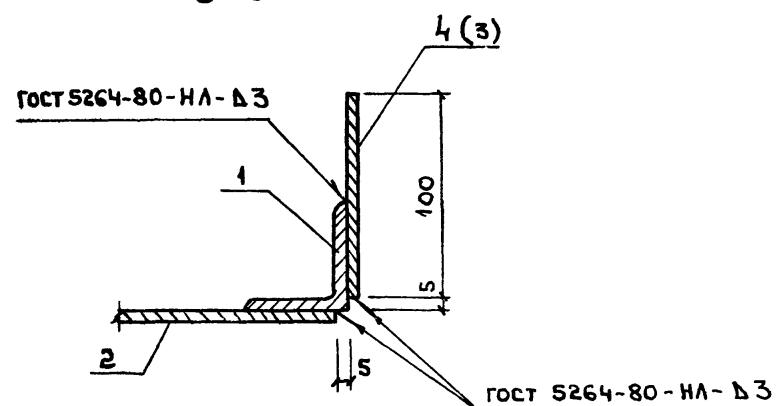

Спецификация элементов на поддоны.

Порядок	Зона поз.	ОБОЗНАЧЕНИЕ	наименование	Кол. Примеч.
Поддоны ПМ-1, ПМ-2.				
		<u>Общие данные для исполнения.</u>		
			Уголок 50x5 ГОСТ 8509-72* Ст 3 ГОСТ 380-71* Робщ.	- 68,31
	Б4 1			
	Б4 2		Лист 2250x4 ГОСТ 19903-74 Ст 3 ГОСТ 380-71* L=3390	1 239,5
	Б4 3		Полоса 100x4 ГОСТ 103-76 Ст 3 ГОСТ 380-71* Р=3390	2 33,42
	Б4 4		Полоса 100x4 ГОСТ 103-76 Ст 3 ГОСТ 380-71* Р=2250	2 22,18
<u>ПЕРЕМЕННЫЕ ДАННЫЕ</u>				
		<u>ПМ-1</u>		
	Б4 5		Фланец 1-50-25 Ст 3 ГОСТ 12820-80	1
	Б4 6		Труба 50x2,5x356- ГОСТ 8734-58*	1 1,04
<u>ПМ-2</u>				
	Б4 5		Фланец 1-25-25 Ст 3 ГОСТ 12820-80	1
	Б4 6		Труба 25x1,6x356- ГОСТ 8734-58*	1 0,33
<u>Поддон ПМ-3</u>				
	Б4 1		Уголок 50x5 ГОСТ 8509-72* Ст 3 ГОСТ 380-71* Робщ.	- 40,0
	Б4 2		Лист 1790x4 ГОСТ 19903-77 Ст 3 ГОСТ 380-71* Р=3490	1 196,15
	Б4 3		Полоса 100x4 ГОСТ 103-76 Ст 3 ГОСТ 380-71* Р=3490	2 11,0
	Б4 4		Полоса 100x4 ГОСТ 103-76 Ст 3 ГОСТ 380-71* Р=1790	2 5,66
	Б4 5		см. ПМ-1	1
	Б4 6		см. ПМ-1	1 1,04

1. Поддоны замаркированы на листе 2 и 3


2. Размер со знаком * уточнять на месте.

ГИП	Гавриков	1985	284-4-112.84 КМ
И.КОНТР.	Мазур	1985	
НАЧ.ОД.	Иванчиков		
ГА.КОНСТ.	Харламов		
РУК.ГР.	Гузенко		
БАНЯ НА 100мест с ПРАЧЕЧНОЙ САМООБСЛУЖИВАНИЯ НА 125кг БЕЛЬЯ В СМЕНУ			
ПРИВЯЗАН		стадия листм листов	
Инв №			P 4
Поддоны ПМ-1, ПМ-2, ПМ-3		ГИПРОКОММУНСТРОЙ	
		г. Москва	

Альбом 1/2

Типовой проект 284-4-112.86

Инв.№ подл/Подпись и дата взам. инв. №

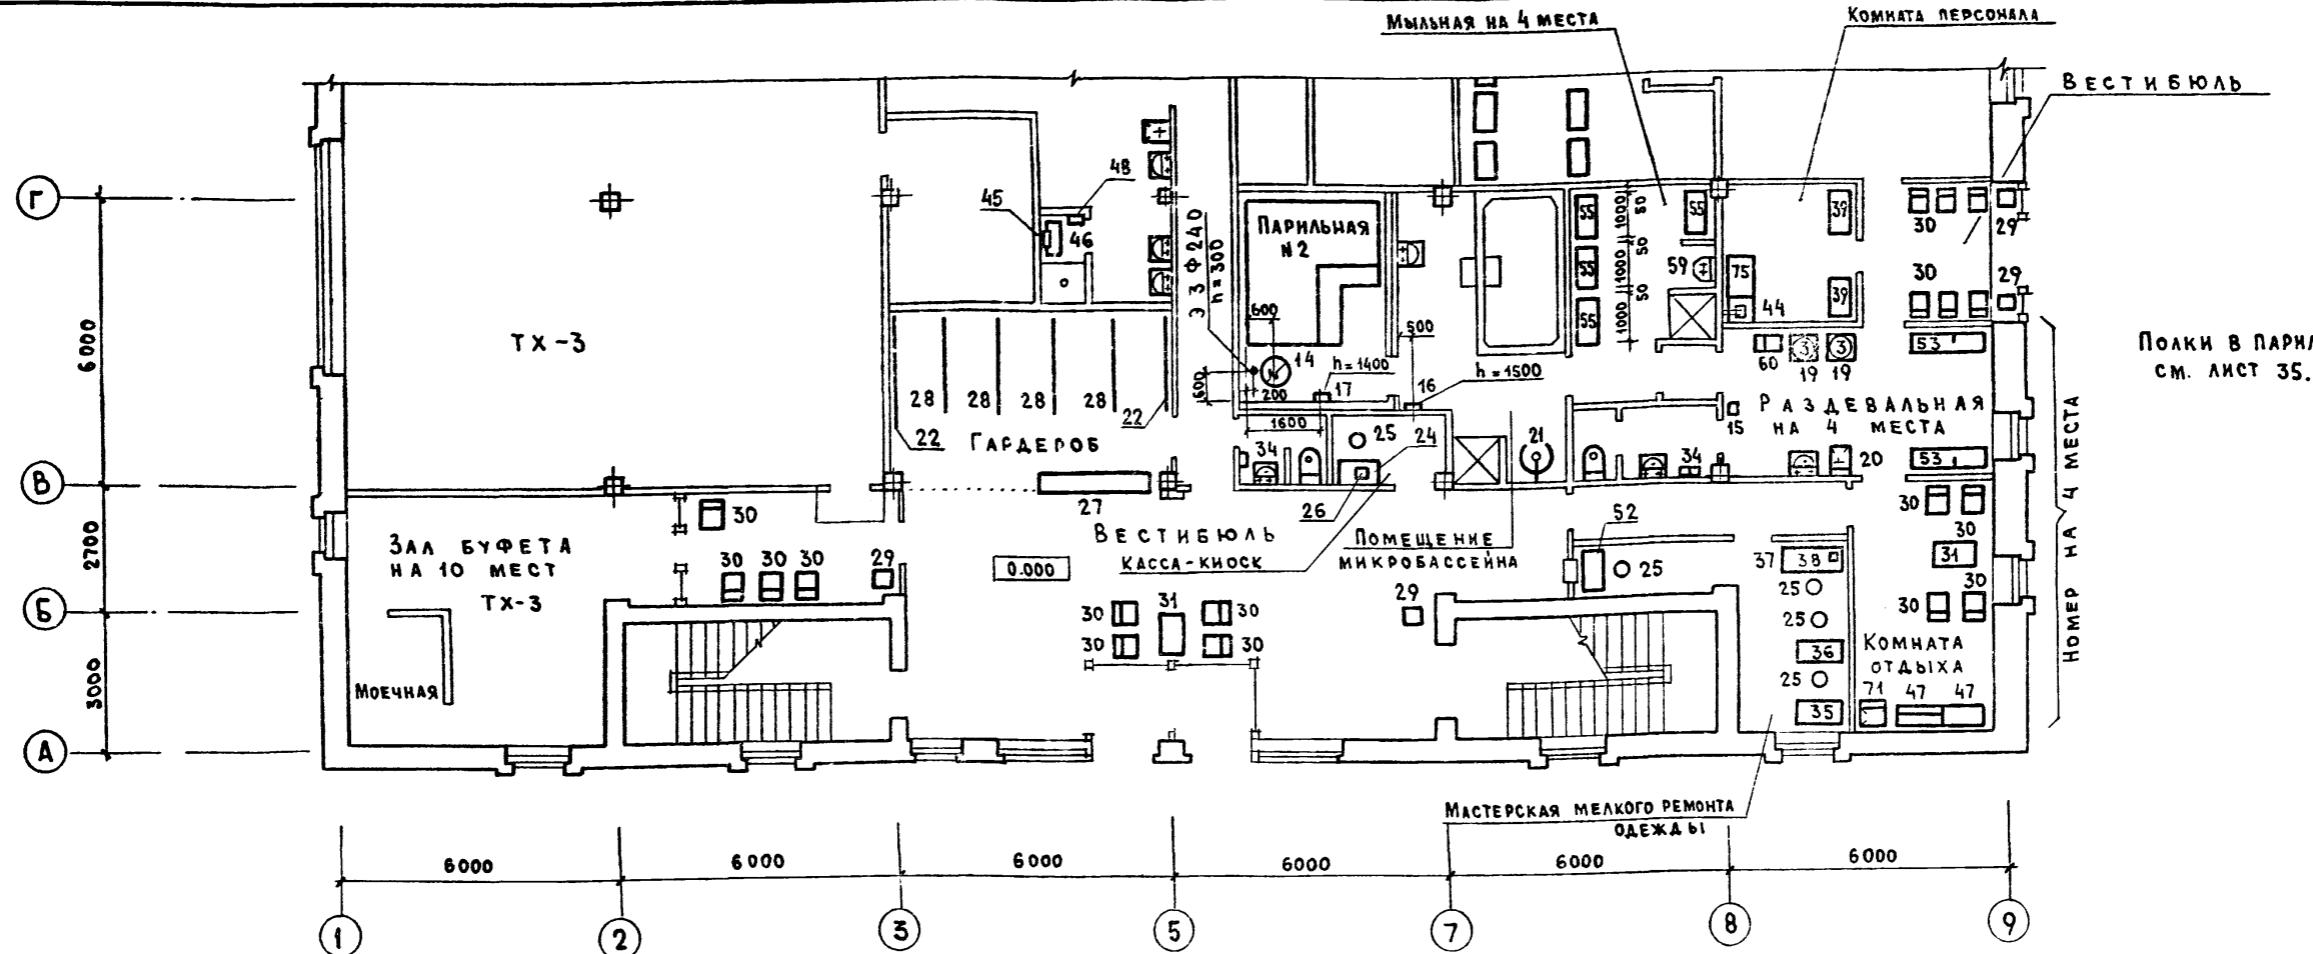

ВЕДОМОСТЬ ССЫЛОЧНЫХ И ПРИЛАГАЕМЫХ ДОКУМЕНТОВ

ОБОЗНАЧЕНИЕ	Наименование	ПРИМЕЧАН
<u>Ссылочные документы</u>		
1 271-4 В 6	Вешалки гардеробные Сборочные чертежи	
1 271-4 В 7	Прилавки для гардеробов Сборочные чертежи	
1 272-1	Альбом чертежей технологического оборудования и мебели для бани	
<u>Прилагаемые документы</u>		
Альбом 1/2	Спецификации оборудования	
то же 1/2	Ведомость потребности в материалах	

ВЕДОМОСТЬ РАБОЧИХ ЧЕРТЕЖЕЙ ОСНОВНОГО КОМПЛЕКТА

Лист	Наименование	ПРИМЕЧАН
1	План 1 этажа в осях А-Г с расстановкой технического оборудования	
2	То же в осях Г-И	
3	Фрагменты плана 1 этажа с расстановкой оборудования прачечной и буфета	
4	План 2 этажа в осях А-Г с расстановкой технического оборудования	
5	То же в осях Г-И.	

Инв №	Привязан:
Гл.инж. Гавриков	
Нач.отд. Иванчиков	
Гл.арх. Филиппов	
Н.контр. Филиппов	

284-4-112.86 ТХ

Баня на 100 мест с прачечной самообслуживания на 125 кг белья в смену.

Страница	Лист	Листов
Р	1	5


План 1 этажа в осях А-Г с расстановкой технического оборудования

ГипроКоммунстрой г. Москва

Настоящий проект разработан в соответствии с действующими нормами и правилами и предусматривает мероприятия, обеспечивающие взрывную, взрывопожарную и пожарную безопасность при эксплуатации здания.

Главный инженер проекта


Гавриков А.И.

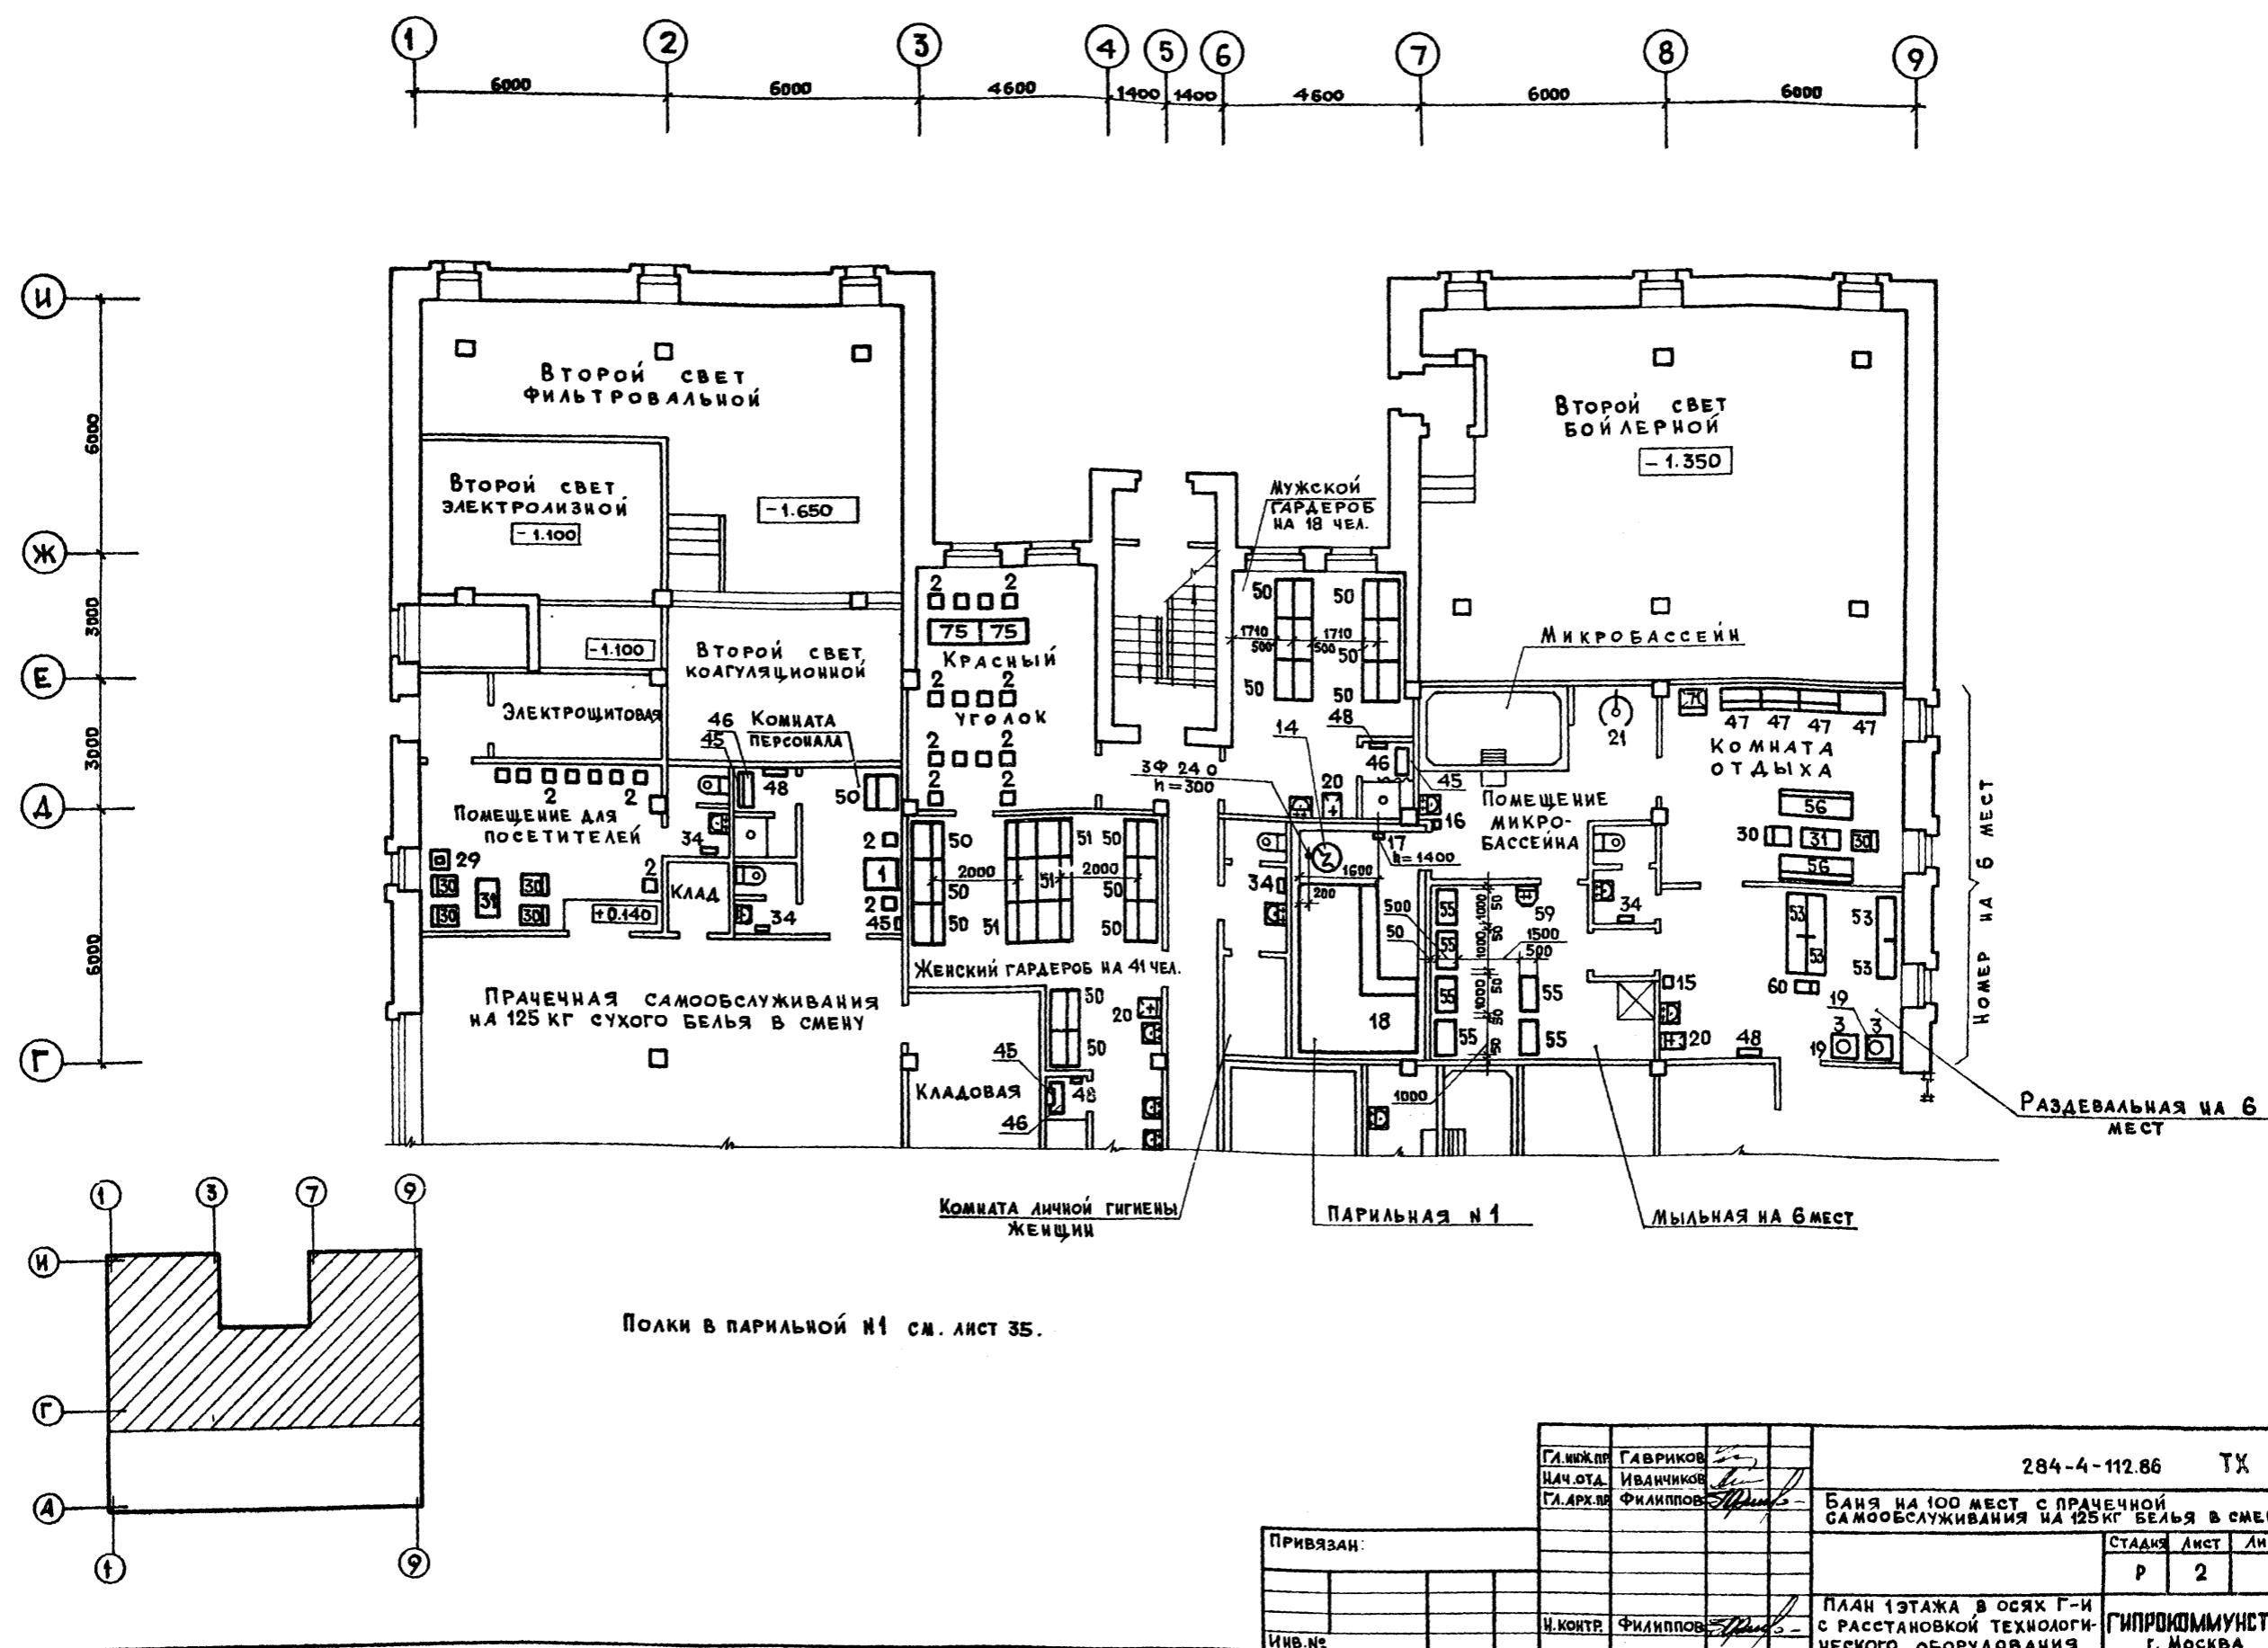




Согласовано:
Группа Администров
Группа ВК Пушкина
Группа Опарина

Ини. № подл.: Подпись и дата в зале инв. №:

ПЛАН РАССТАНОВКИ ТЕХНОЛОГИЧЕСКОГО ОБОРУДОВАНИЯ ПРАЧЕЧНОЙ

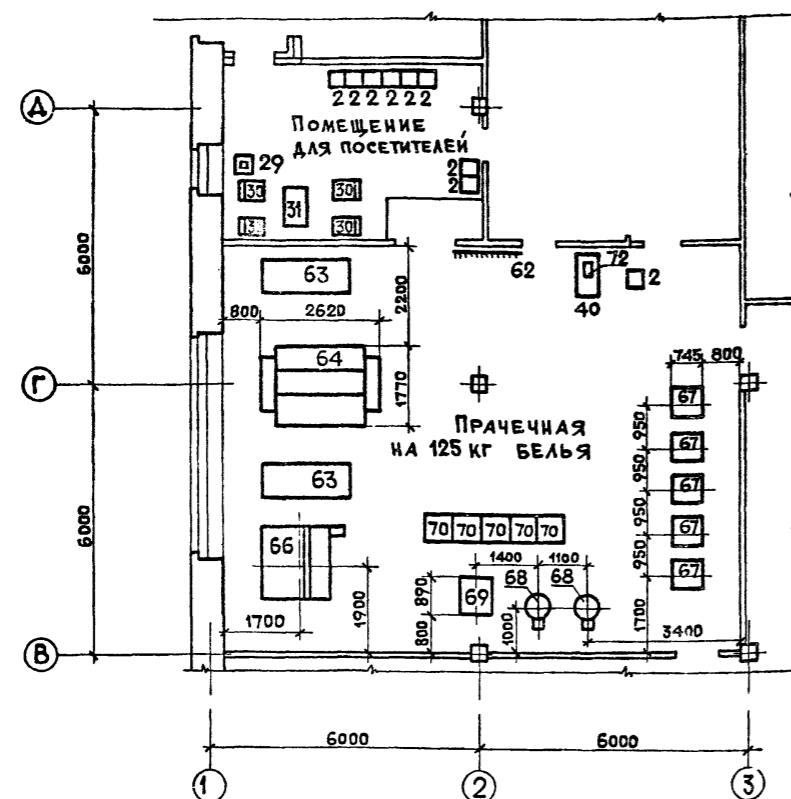

ПЛАН ПРИВЯЗКИ ПОДВОДОВ КОММУНИКАЦИЙ К ТЕХНОЛОГИЧЕСКОМУ ОБОРУДОВАНИЮ ПРАЧЕЧНОЙ

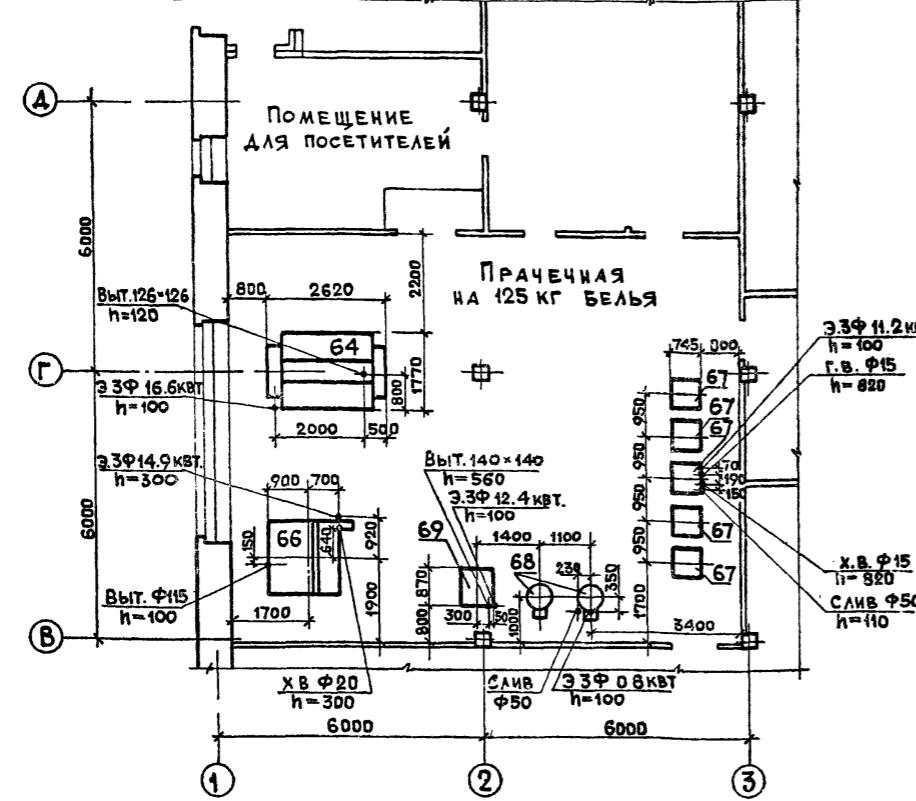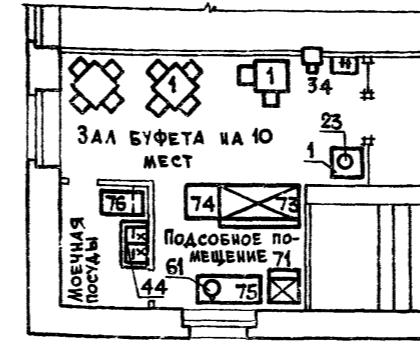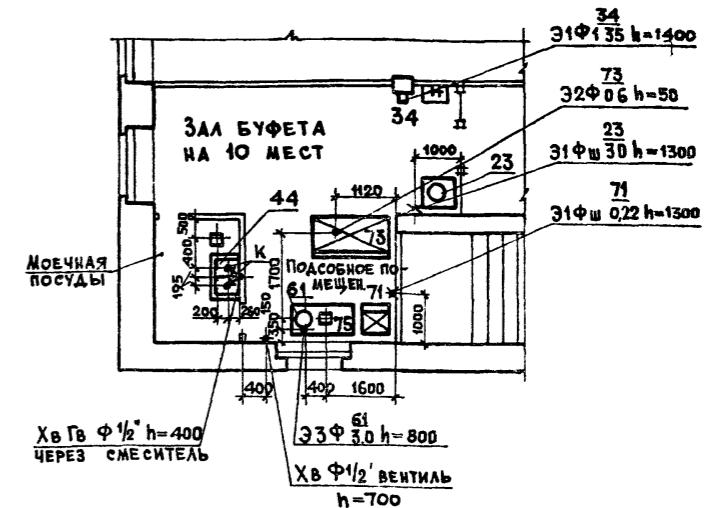БУФЕТ НА 10 МЕСТ
Расстановка и привязка технологоческого оборудованияБУФЕТ НА 10 МЕСТ
Монтажный план привязки подводов коммуникаций к технологическому оборудованию

УСЛОВНЫЕ ОБОЗНАЧЕНИЯ

- Э - подвод электропитания
- 3Ф - фазность тока
- Выт.- вытяжка
- ХВ - подвод холодной воды
- ГВ - подвод горячей воды
- Слив - слив отработанного раствора в канализацию
- Ф 40 - диаметр подводного патрубка
- h - высота от уровня чистого пола
- Ш - штепсельная розетка
- К - отвод в канализацию с разрывом струи через воронку

Привязка подводов коммуникаций уточняется при получении оборудования




Привязан

Инв. №

284-4-112.86 ТХ

БАНЯ НА 100 МЕСТ С ПРАЧЕЧНОЙ САМООБСЛУЖИВАНИЯ НА 125 КГ БЕЛЬЯ В СМЕНУ

Стадия Лист Листов
Р 3Фрагменты плана 1 этажа с расстановкой оборудования прачечной и буфета
ГипроКоммунстрой
г. Москва

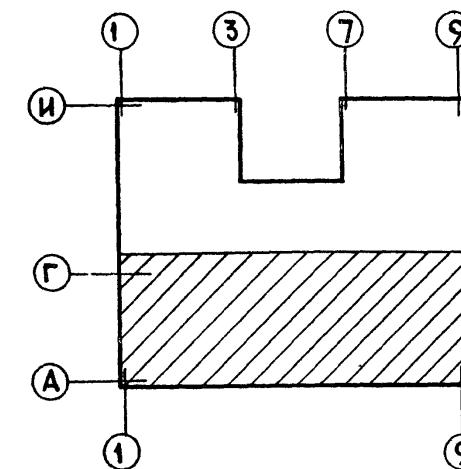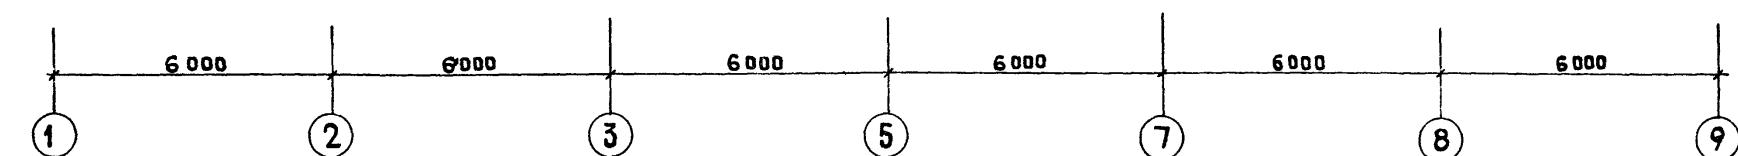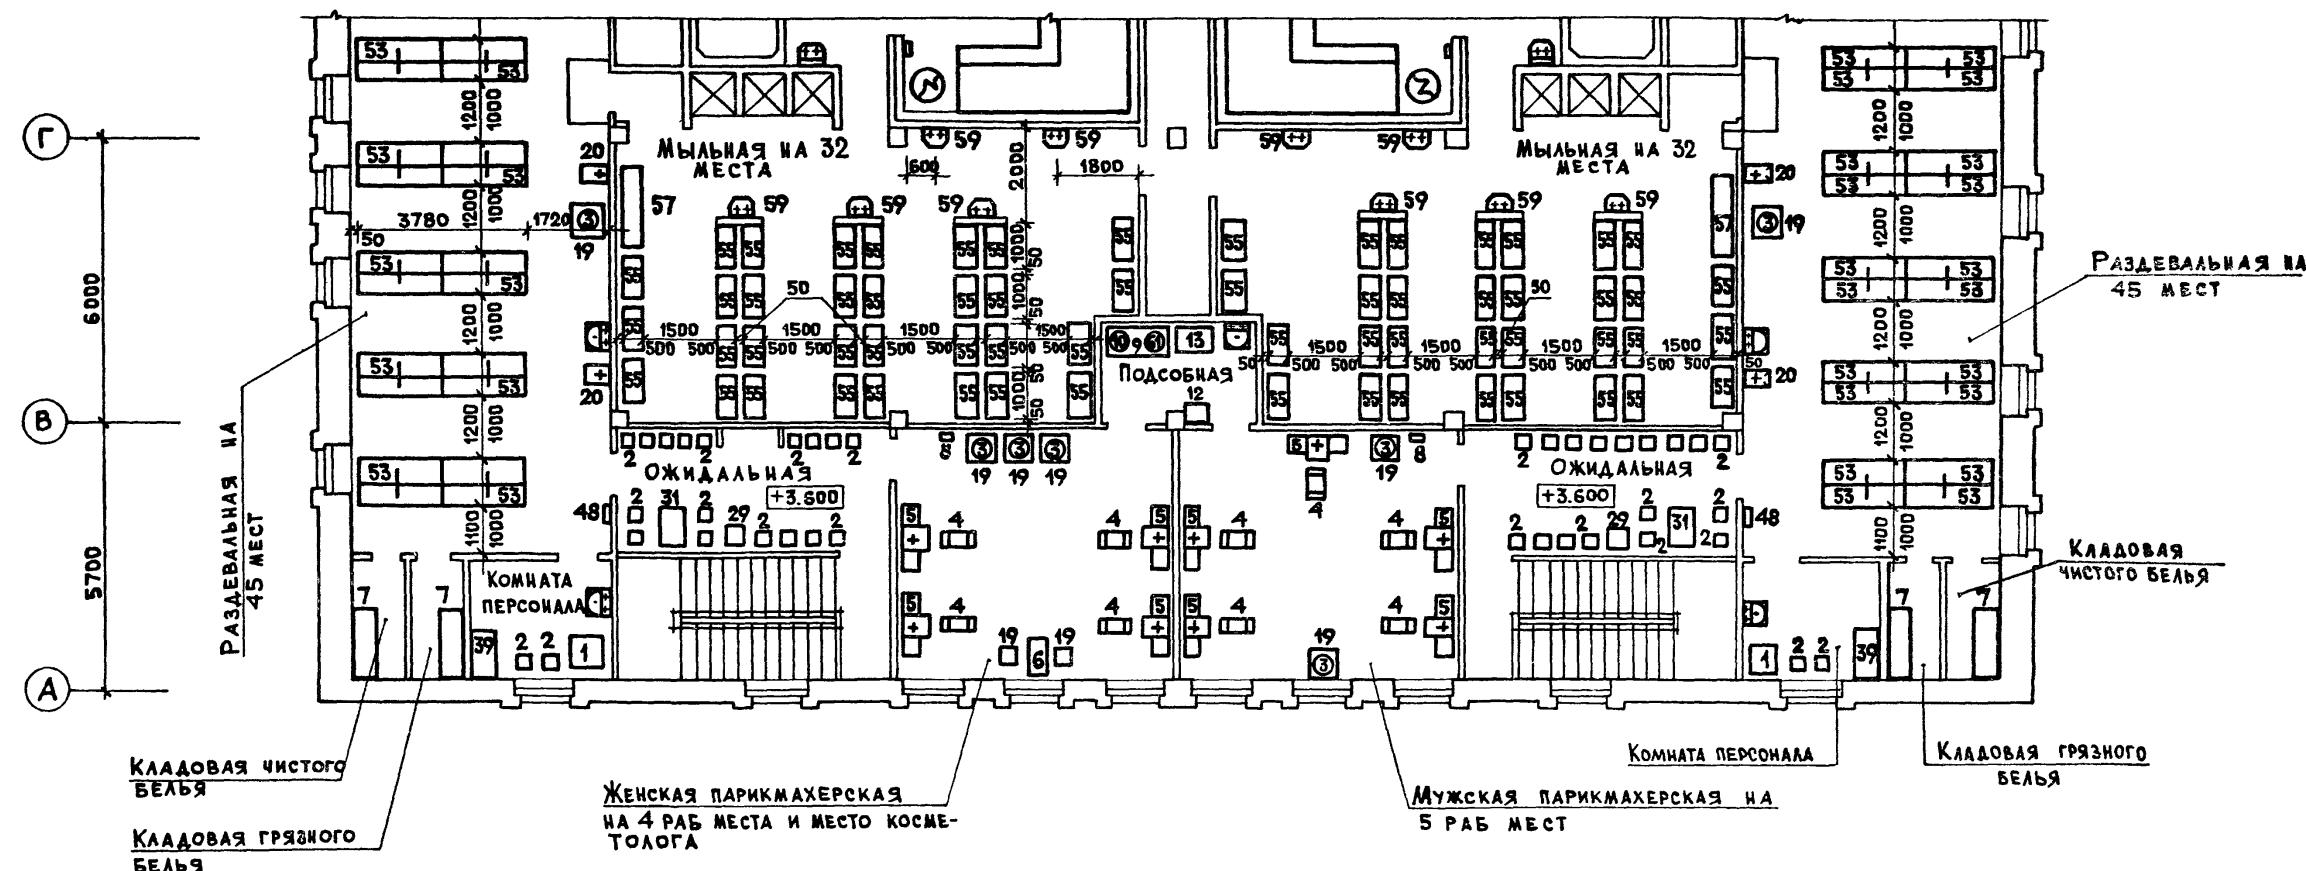

Гл.инж.пр.	Гавриков			284-4-112.86 ТХ
И.ч.отд.	Иванчиков			
Гл.арх.пр.	Филиппов			
БАНЯ НА 100 МЕСТ С ПРАЧЕЧНОЙ САМООБСЛУЖИВАНИЯ НА 125 КГ БЕЛЬЯ В СМЕНУ				
ПРИВЯЗАН				Станд лист /листов
Инв.№				P 4
ПЛАН 2 ЭТАЖА В ОСЯХ А-Г С РАССТАНОВКОЙ ТЕХНОЛОГИЧЕСКОГО ОБОРУДОВАНИЯ				
И.контр Филиппов				
ГИПРОКОММУНСТРОЙ г. Москва				

