
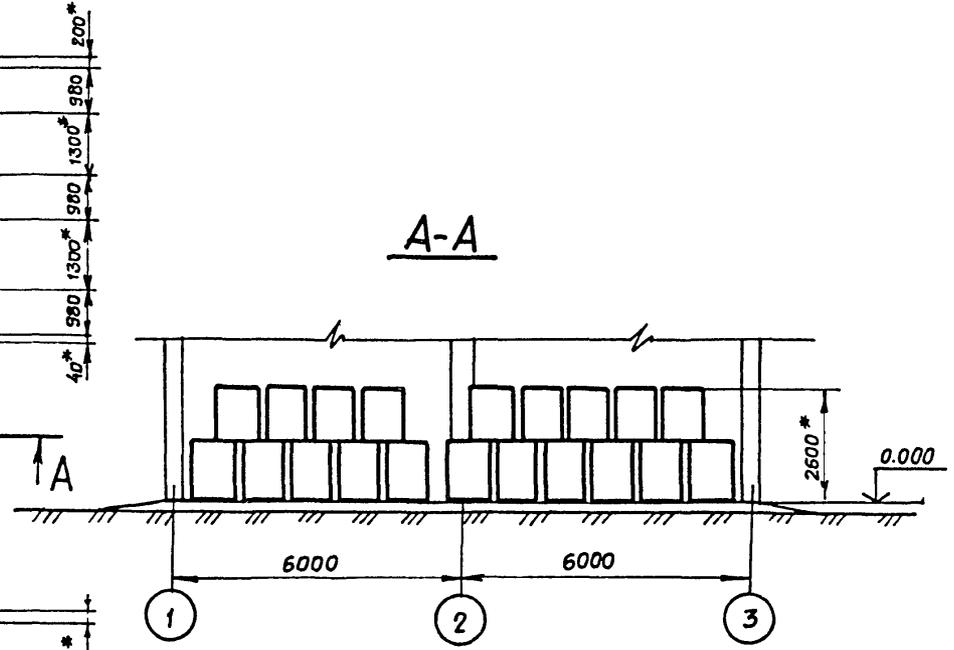


Альбом 2

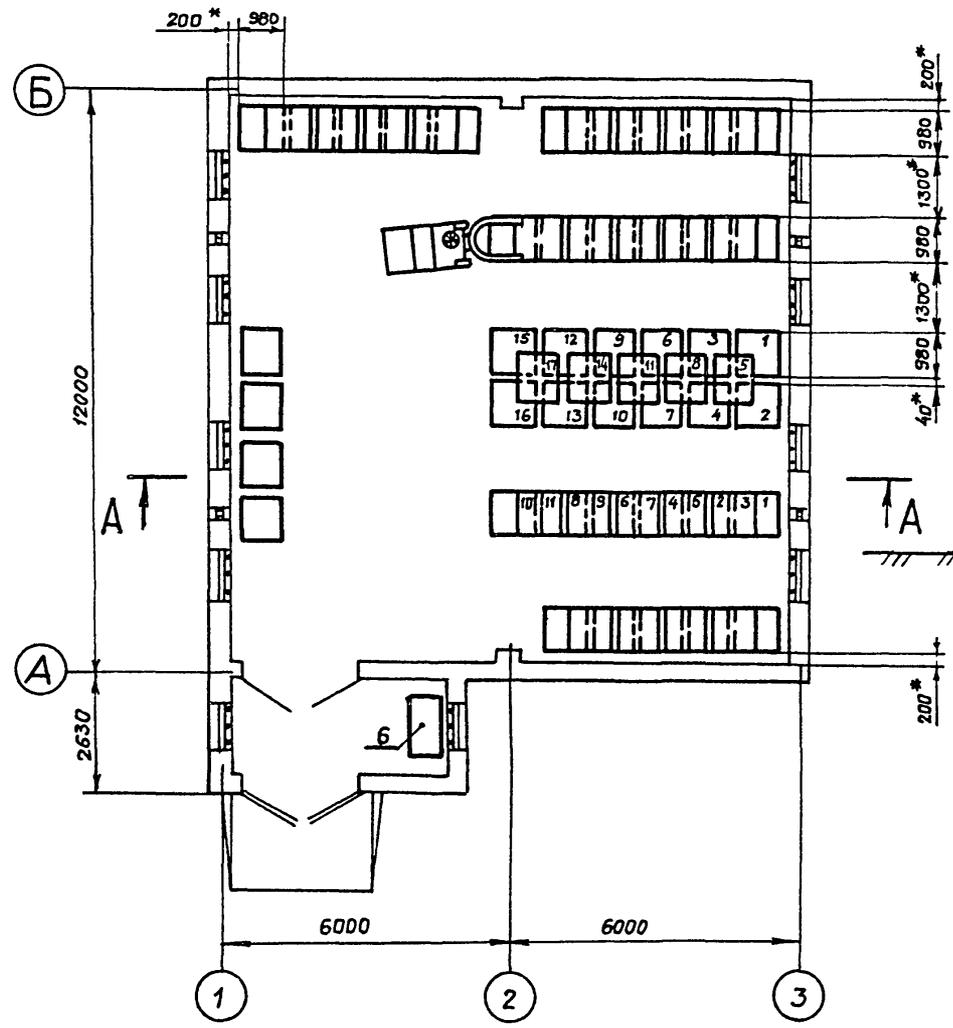

Инв.-л. подл. Подпись и дата Взам. инв.-л.

Привязан			
Инв.-л.№:			

ГИП	Сериков	С	
Нач. отд.	Белаяцкая	Б	1.11.88
Гл. констр.	Шмитько	Ш	31.11.88
Нач. гр.	Макашов	М	22.11.88
Нач. гр.	Никитин	Н	25.11.88
Проб.	Чудновская	Ч	25.11.88
Разреш.	Безина	Б	25.11.88
Инв.-л.№:	И. контр.	Шопошник	Ш

10248/1
705-3-27.88 - ТХ



Хранилище взрывчатых
материалов емкостью 70 тонн
Размещение взрывчатых
материалов в контейнерах

Студия	Лист	Листов
Р	2	
ЮЖГИПРОРУДА		

Копировала: Рундина

Формат А3

Альбом 2

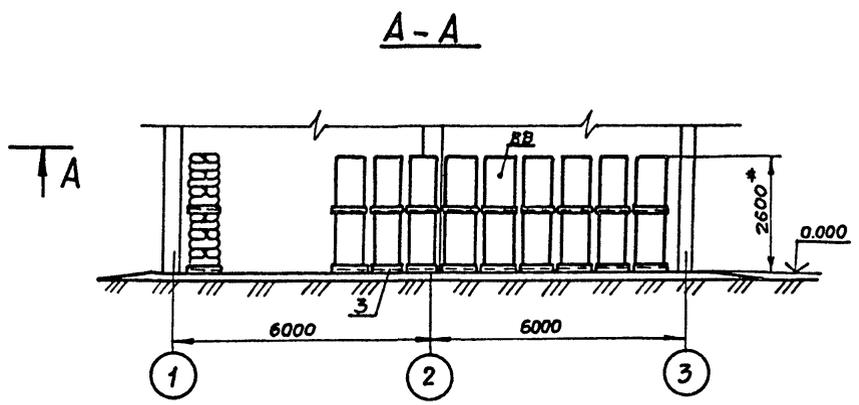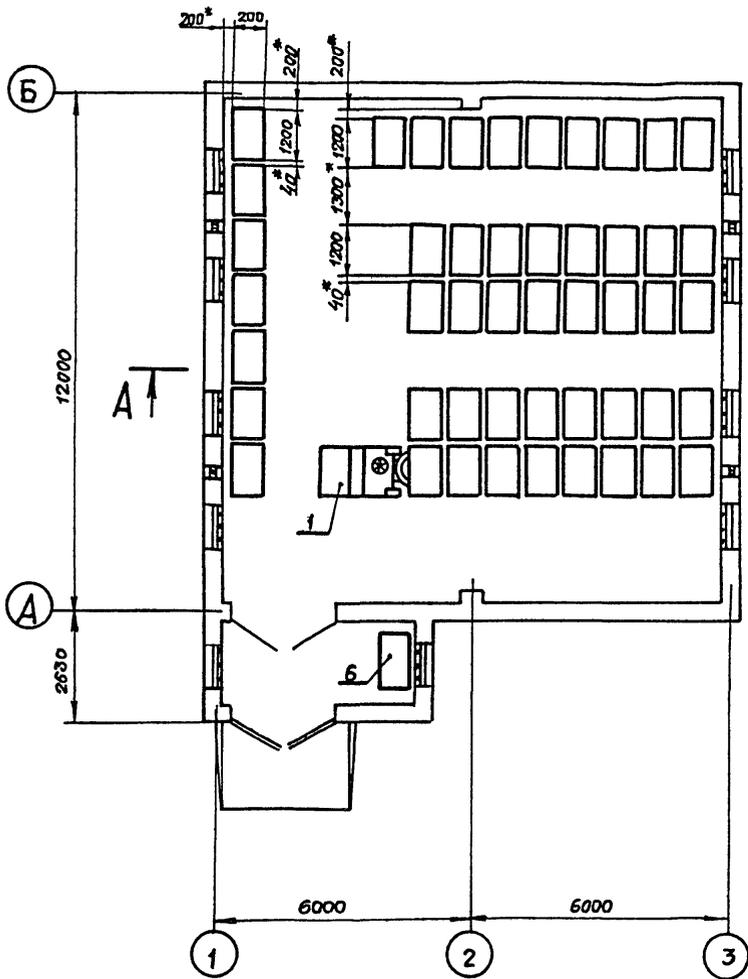

Имя, фамилия, должность и дата выдачи чертежа

Привязан:



И.в. Л			
--------	--	--	--

10248/1			
705-3-27.88 - ТХ			
ГИП	Сериков	<i>С</i>	
Нач. отд.	Белашкина	<i>Б</i>	1.11.88
Л. канц.	Шитыко	<i>Ш</i>	31.1.88
Нач. гр.	Макашов	<i>М</i>	1.11.88
Нач. гр.	Микитин	<i>М</i>	27.1.88
Пров.	Чудовская	<i>Ч</i>	25.1.88
Разраб.	Бзнина	<i>Б</i>	25.1.88
И.в. Л	И. кантр.	Шапошник	<i>Ш</i> 1.11.88
Хранилище взрывчатых материалов емкостью 70 тонн		Стандия	Лист Листов
Размещение взрывчатых материалов на поддонах		Р	3
		ЮЖГИПРОРУДА	

Копировала: Рундина

формат А3

Ар.бланк 2

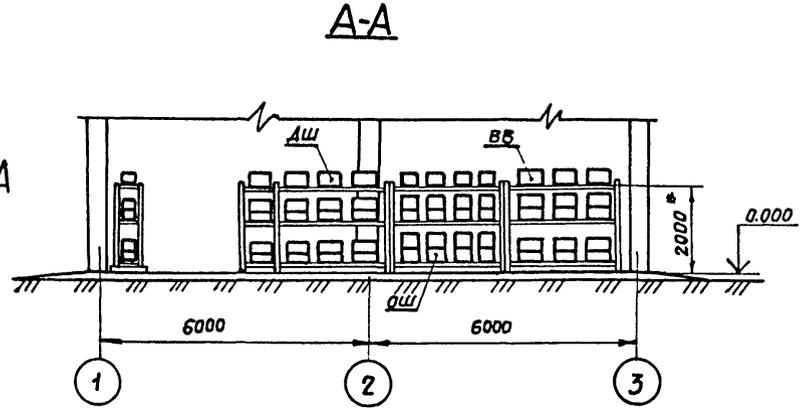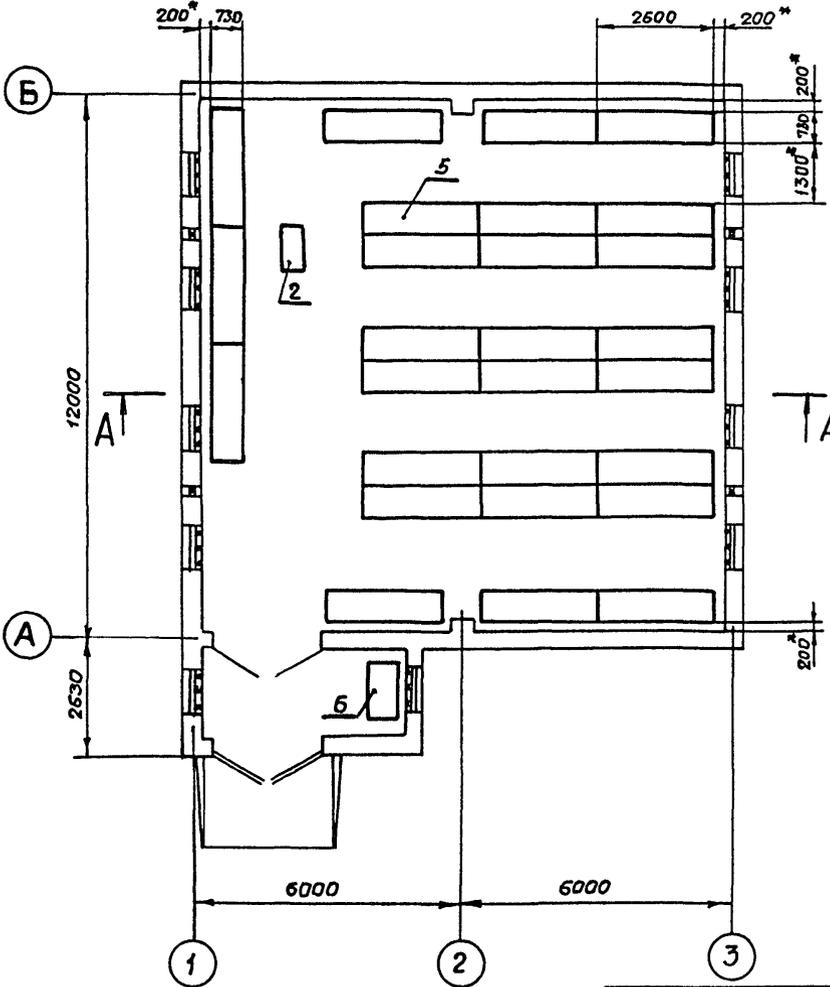

Инв. № подл. Подпись и дата Взам. инв. №

Привязан			
Инв. №			



ГИП	Сериков	С.И.	
Нач. отд.	Белошанина	В.И.	11.1.88
Гл. констр.	Шмитько	В.И.	31.1.88
Нач. гр.	Макашова	В.И.	1-88
Нач. гр.	Никитин	В.И.	27.1.88
Пров.	Чудновская	В.И.	25.1.88
Разраб.	Бунина	В.И.	22.1.88
И.контр.	Шапошник	В.И.	02.11.88

10248/1		
7Н5-3-27.88 - ТХ		
Хранилище взрывчатых материалов емкостью 70 тонн	Студия	Лист
Размещение взрывчатых материалов и трзпы на стенах	Р	4
		Листов
ЮЖГИПРОРУД		

Направала: Рундина

Формат А3

Альбом 2

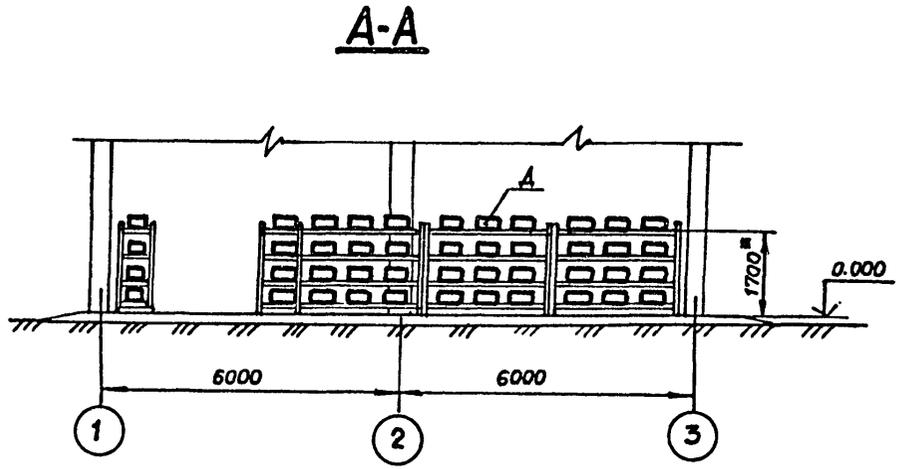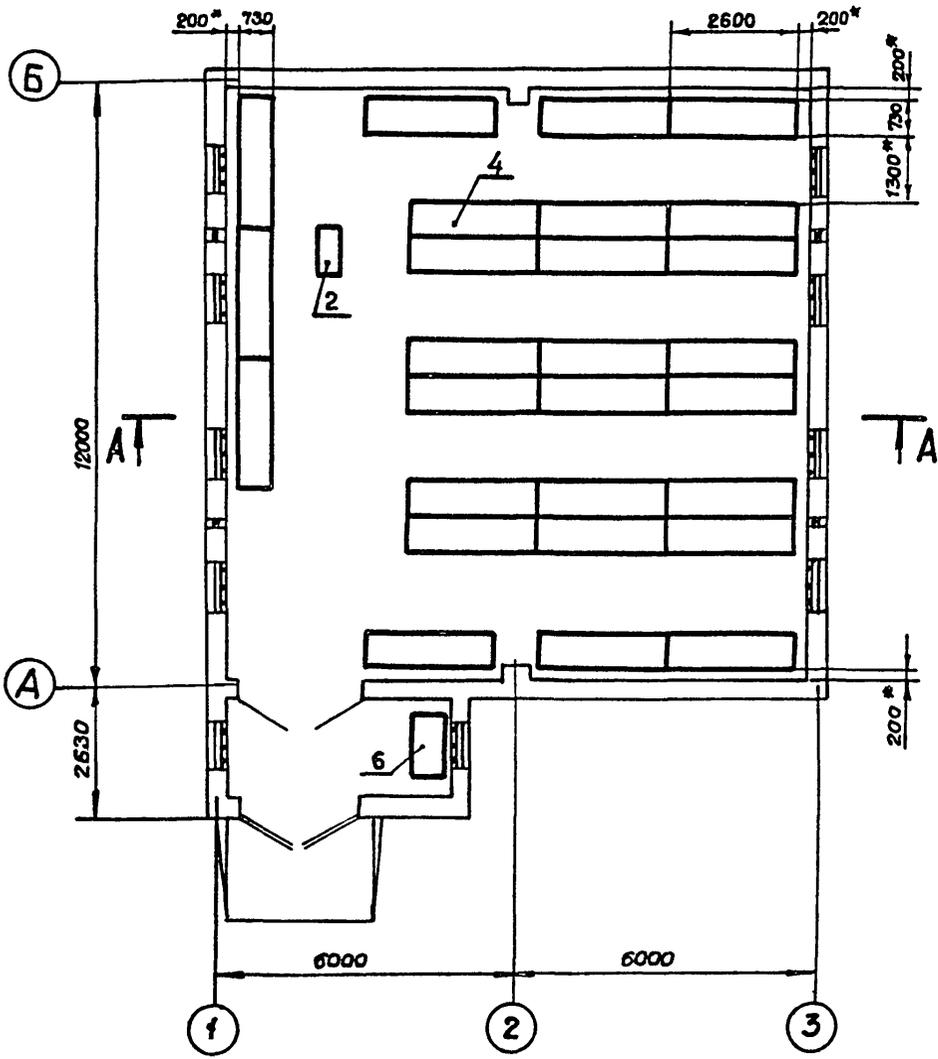

Инв. подл. Подпись и дата

Привязан:



Инв. №			
--------	--	--	--

10248/1			
705-3-27.88 - ТХ			
Гип	Сериков	<i>Сериков</i>	
Нач. отд.	Белошопка	<i>Белошопка</i>	14.11.87
Гл. инж.	Шитицкий	<i>Шитицкий</i>	31.1.88
Нач. гр.	Макашов	<i>Макашов</i>	1-88
Нач. гр.	Никитин	<i>Никитин</i>	22.1.88
Проб.	Чудновская	<i>Чудновская</i>	25.7.88
Разраб.	Булнина	<i>Булнина</i>	28.1.88
Инв. №	И. контр.	Шопашник	<i>Шопашник</i>
Хранилище взрывчатых материалов емкости 70 тонн			Станд. Лист Листов
Размещение взрывчатых материалов II группы на стеллажах.			Р 5
ИЖГИПРОЦДА			

Копировала: Рязина

Формат А3

Анб. № 2

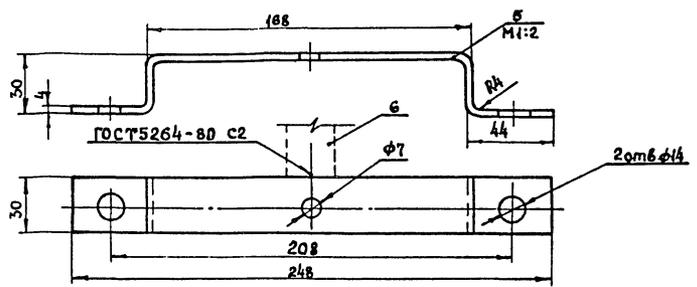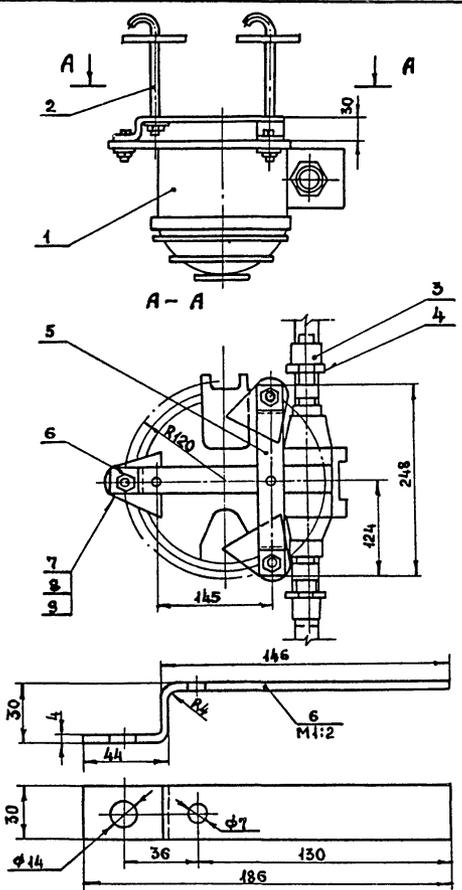

Марка, поз.	Обозначение	Наименование	Кол.	Масса од. кг	Примеч.
1	ТУ16-535-778-73	Светильник ВЗГ-100	1		
2	ТУ36-1451-82	Шпилька У626УХЛ4	2		
3		Муфта Ц-25 ГОСТ 8966-75	2	0,83	
4		Контргайка Ц-25 ГОСТ 8968-75	2	0,076	
5		Полоса 4x30 ГОСТ 103-76 Вет.ка 2 ГОСТ 535-79	1	0,29	
6		Полоса 4x30 ГОСТ 103-76 Вет.ка 2 ГОСТ 535-79	1	0,21	
7		Болт М12x40.58 ГОСТ 7798-70	3		
8		Гайка М12.5 ГОСТ 5915-70	3		
9		Шайба 12.01 ГОСТ 11371-78	3		

1. Покрывать детали поз. 2, 5 и 6 эмалью Гр-245 ГОСТ 5971-70
2. Резьбу от окраски предохранить и смазать техническим вазелином

Инв. № поз., Подпись и дата, Взам. инв. №

Привязан

Инв. №	Н. контр.	Н. выкоп.	Н. выкоп.	Н. выкоп.	Хранилище взрывчатых материалов емкостью 70 тонн	Станция	Лист	Листов
					Установка светильника ВЗГ-100 с основанием на потолочном перекрытии	Р	3	

10248/1
705-3-27.88- 30

ГИП	Сериков	СЧ
Нач. отд.	Остапенко	СЧ
Нач. зр.	Дмитриев	СЧ
Пров.	Урма	СЧ
Разраб.	Федченко	СЧ
Н. контр.	Новикова	СЧ

ЮЗГИПРОРУДА

Альбом 2

Общие указания.

Ведомость рабочих чертежей основного комплекта

Лист	Наименование	Примечание
1	Общие данные	
2	Размещение молниезащитных устройств. План	
3	Размещение молниезащитных устройств. Разрезы	

1. Настоящий проект предусматривает молниезащиту от вторичных воздействий молнии
2. Все соединения молниеприёмной сетки и токоотводов выполнить сваркой: сварные швы по ГОСТ 5264-80 сплошные, катетом 4мм.
3. Для предохранения от коррозии молниеприёмную сетку и токоотводы окрасить в чёрный цвет лаком БТ-577 (ГОСТ 5631-79)
4. Сопротивление заземляющего устройства не должно превышать 5 Ом. Расчет заземляющего устройства произведен для грунтов с удельным сопротивлением $2 \cdot 10^4$ Ом·см. При $\rho > 2 \cdot 10^4$ Ом·см количество заземляющих стержней определяется расчетом при привязке проекта.

Ведомость ссылочных и прилагаемых документов

Обозначение	Наименование	Примечание
	<u>Ссылочные документы</u>	
ВСН-381-85/ММСС СССР	Инструкция о составе и оформлении электротехнической рабочей документации для промышленного строительства	
	Единые правила безопасности при взрывных работах	
	<u>Прилагаемые документы</u>	
705-3-2788-ЭГ. ВМ	Ведомость потребности в материалах	Альбом 4

Перечень видов работ, для которых необходимо составить акты освидетельствования скрытых работ согласно СНиП 3.01.01-85

1. Устройство наружного заземления.

10248/1


Шифр покл. Подпись и дата

Типовой проект разработан в соответствии с действующими нормами и правилами и предусматривает мероприятия, обеспечивающие взрывную, взрывопожарную и пожарную безопасность при эксплуатации здания

Главный инженер проекта: Сериков

Привязан:				
Инв. №		705-3-27.88-ЭГ		
Гип	Сериков			
Нач. отд.	Остапенко			
Ин. спец.	Шелодский			
Нач. гр.	Фатеев			
Проверил	Куличенко			
Разработ.	Шмигаль			
И. компл.	Шапошник			
Хранилище взрывчатых материалов емкостью 70 тонн		Старший	Лист	Листов
Общие данные		Р	1	3
		ЮЖГИПРОРУДА		

Альбом 2

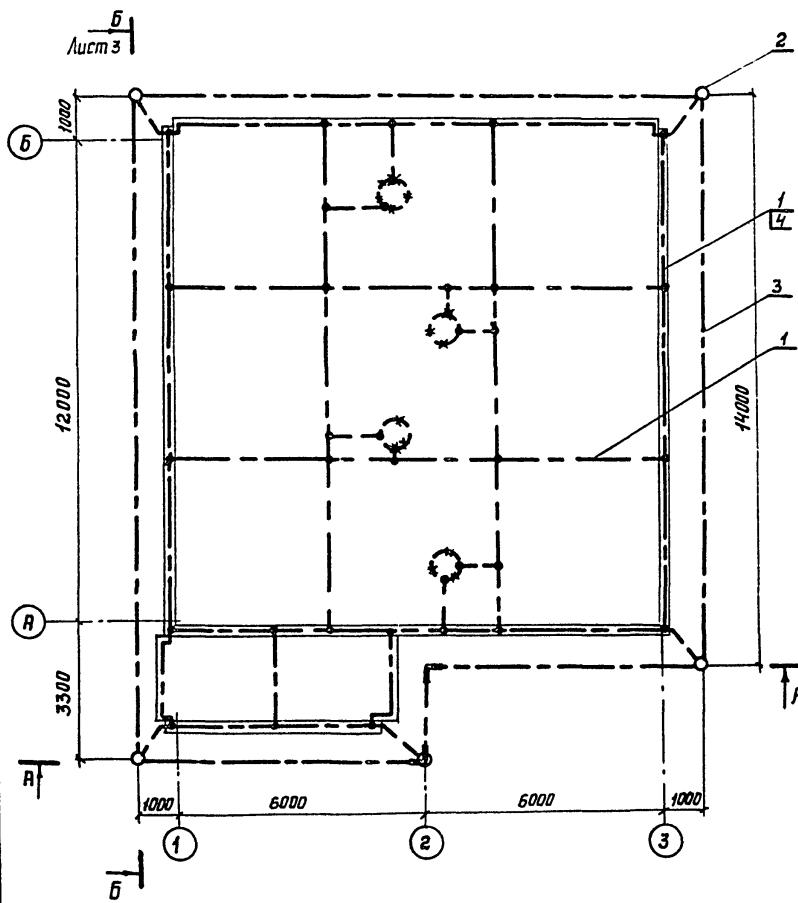

Марка поз.	Обозначение	Наименование	Кол.	Масса ед. кг	Примеч.
1		Круг В8 ГОСТ 2590-71 Вст 3 к П2 ГОСТ 535-79	190	0,39	М
2		Круг В12 ГОСТ 2590-71 Вст 3 к П2 ГОСТ 535-79	5	0,89	Л = 5ч
3		Полоса 4x40 ГОСТ 103-76 Вст 3 к П2 ГОСТ 535-79	70	1,26	М
4		Скважина одна на пиковая			
		СО-ВУЗ	70	0,0019	

Шк. N табл. Подпись и дата Взам. инв. N

Привязан			
Шк. N			

Г.И.П.	Сериков		
Нач. отд.	Остепенко		
Гл. спец.	Шенювский	10.88	
Нач. гр.	Фатеев		
Проверил	Ксаученко		
Разраб.	Шнигаль		
Н. контр.	Шапошник	12.10.88	


705-3-27.88-ЭГ			
Сравнительные взрывчатых материалов емкостью 70 тонн			Страницы
Лист	2	Листов	
Размещение минамезащитных устройств. План			ВОЖГИПРОРУДА

Копировал: Жерносекова


Формат А3

АЛБОМ 2

РАЗРЕЗ А-А

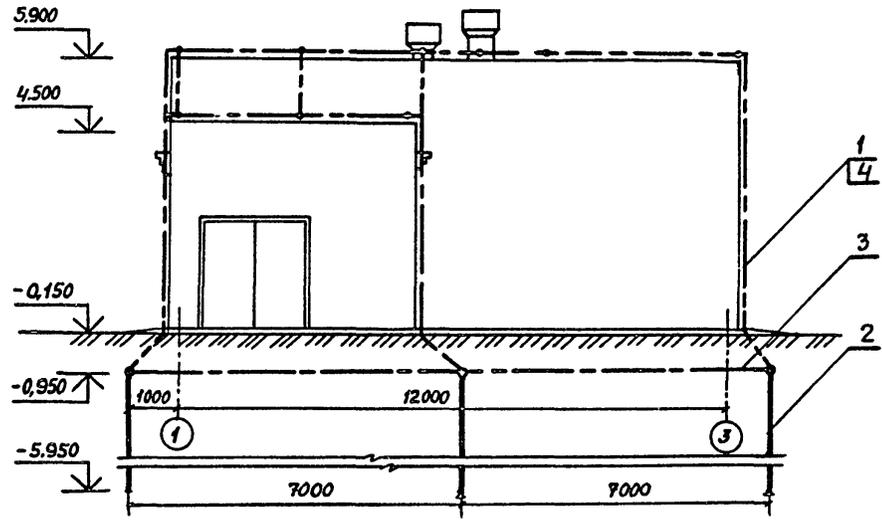

РАЗРЕЗ Б-Б

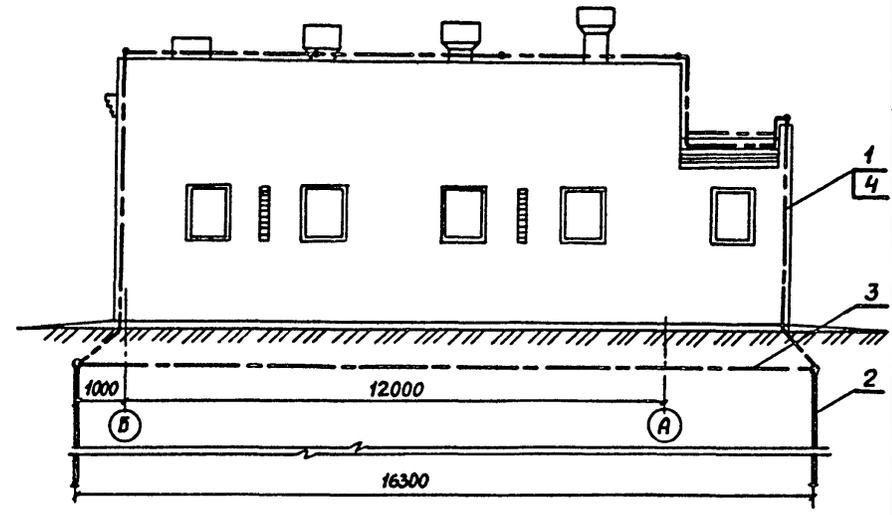


Изм. №, позн., Подпись и дата, Взам. инв. №

		10248/1			
		705-3-27.88-3Г			
ГИП	Сериков	ХРАНИЛИЩЕ ВЗРЫВАЧНЫХ МАТЕРИАЛОВ ЕМКОСТЬЮ 70 тонн.	СТАЖИЯ	ЛИСТ	ЛИСТОВ
Ил. спец.	Шеловский		Р	3	
Ил. гр.	Фрагеев		РАЗМЕЩЕНИЕ МИНИЕЗАЩИТНЫХ УСТРОЙСТВ. РАЗРЕЗЫ		
Проверил	Куличенко				
Разработ	Шмигаль	ЮЖГИПРОРЧДА			
Изм. №	И. контр				Шалопушкин

Контроль: Жерносекова

ФОРМАТ А3

Альбом 2

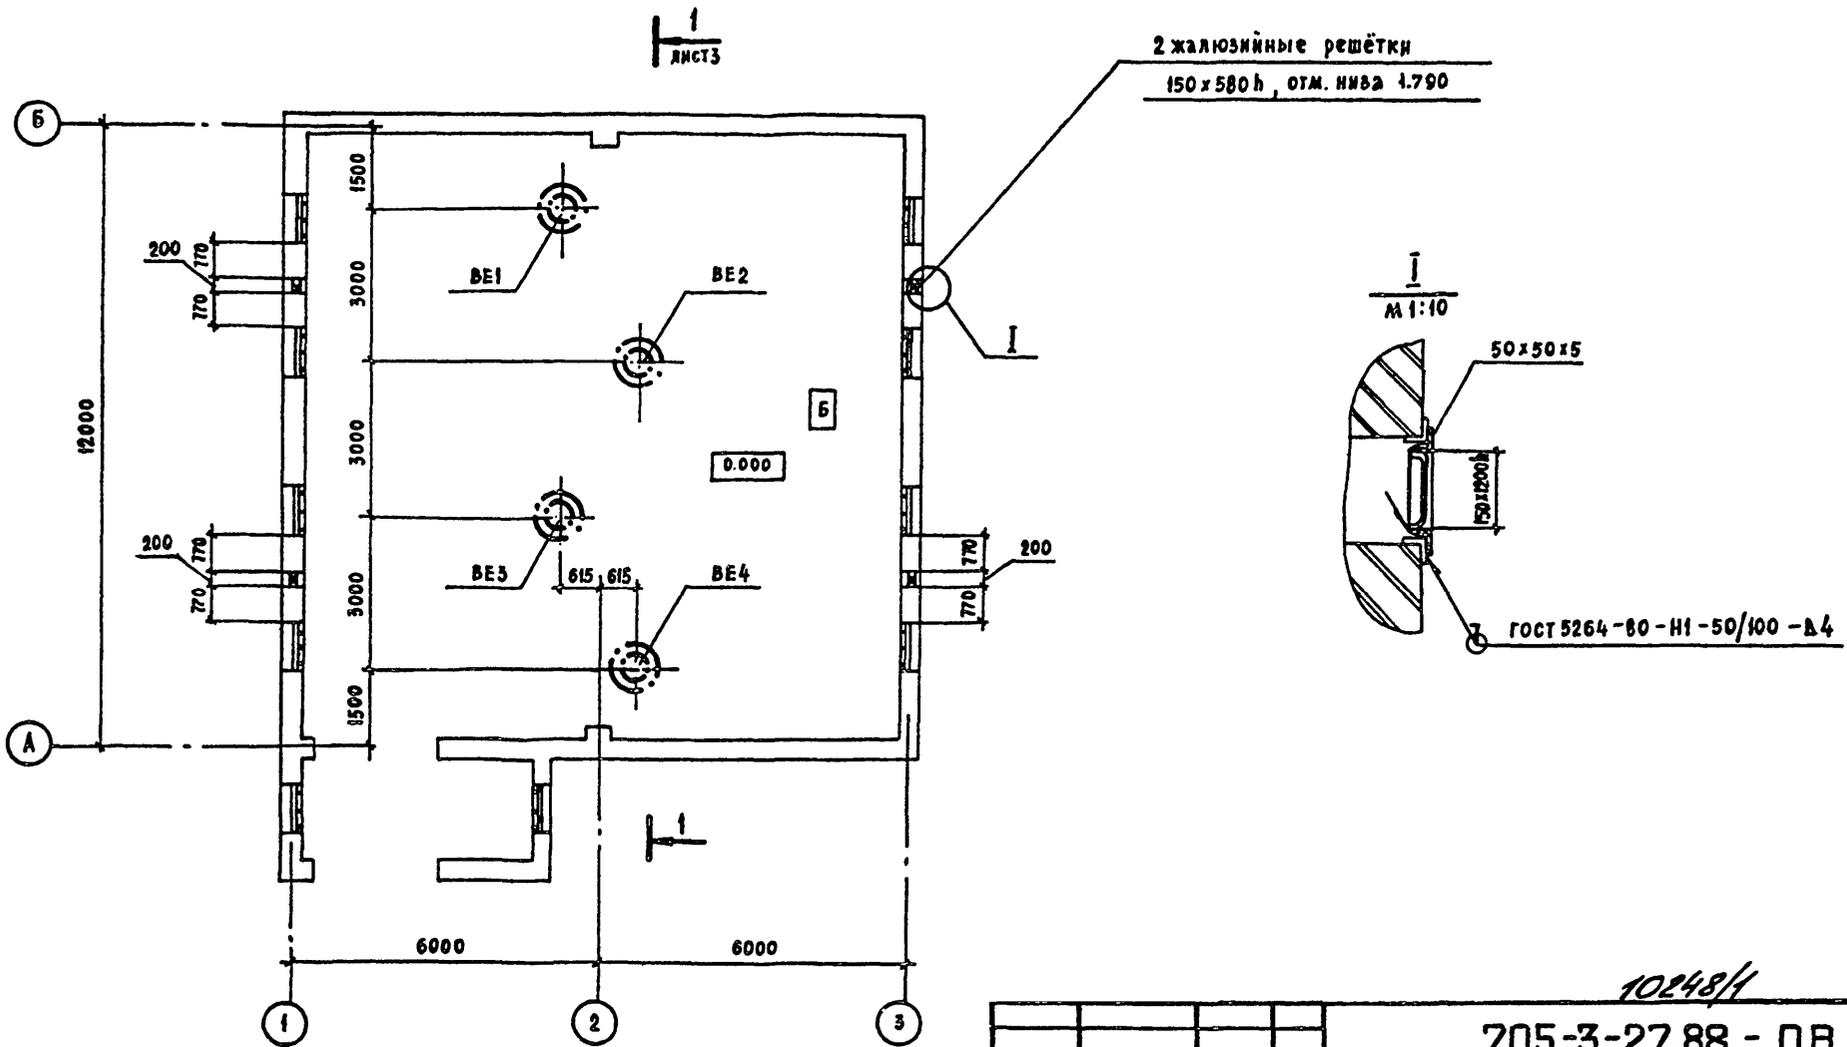


Имя, № в о.д. Подпись, дата

		10248/1			
		705-3-27.88 - 08			
ГИП	Сериков	Хранилище взрывчатых материалов емкостью 70 тонн	Стадия	Лист	Листов
Нач. отд.	Заломцев		р	2	
Гл. техн.	Кайси		ЮЖГИПРОРУДА		
Рук. гр.	Иродова				
Пров.	Иродова				
Проект.	Савсай	План на отм. 0.000			
Имя, №	М. контр. Шапошник	02.11.88			

Привязан:

Альбом 2

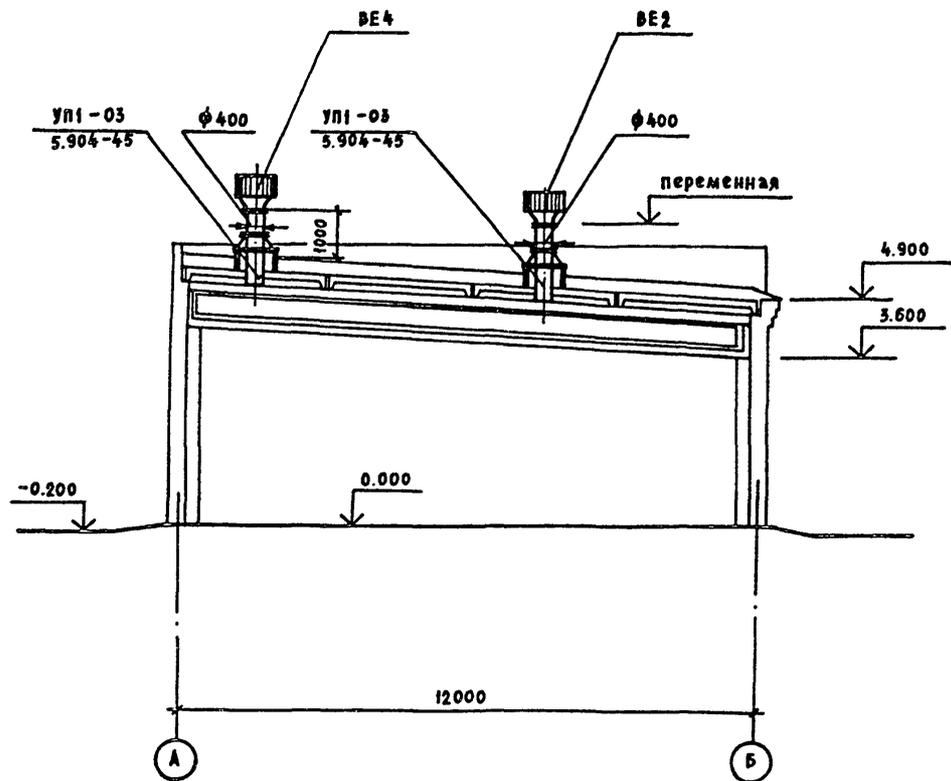

Инв. № вкл.	Подпись и дата	Взам. инв. №

				10248/1								
				705-3-27.88 - 0B								
Привязан:				ГИП	Сериков	<i>Сериков</i>						
				Нач. отд.	Задомаяев	<i>Задомаяев</i>						
				Сл. техн.	Кавсин	<i>Кавсин</i>						
				Рук. гр.	Ароздова	<i>Ароздова</i>						
				Пров.	Ароздова	<i>Ароздова</i>						
				Проект.	Салсай	<i>Салсай</i>						
Инв. №				И. контр.	Шапошник	<i>Шапошник</i> 02.11.88						
				Хранилище взрывчатых материалов емкостью 70 тонн		<table border="1"> <tr> <td>Стадия</td> <td>Лист</td> <td>Листов</td> </tr> <tr> <td>Р</td> <td>3</td> <td></td> </tr> </table>	Стадия	Лист	Листов	Р	3	
Стадия	Лист	Листов										
Р	3											
				Разрез 1-1		ЮЖГИПРОРУДА						

Ведомость рабочих чертежей основного комплекта

Лист	Наименование	Примеч.
1	Общие данные	
2	Схема расположения сети связи и сигнализации	
3	План расположения конструкций для установки извещателей и прокладки кабелей	

Альбом 2

Общие указания

1. Включение сети сигнализации предусматривается в концентратор "Топаз".
2. Кабель КНР принят в соответствии с нормативно-технической документацией на термоизвещатель ТРВ-2 для обеспечения его взрывобезопасности.
3. Телефонный аппарат ТА-1321 и пожарный извещатель ИПР установить на стене 4,5м; коробку клеммную установить на высоте 2,5м.

Ведомость ссылочных и прилагаемых документов

Обозначение	Наименование	Примеч.
	<u>Ссылочные документы</u>	
СНиП 2.04 09-84	Пожарная автоматика зданий и сооружений	
	ТРВ-2. Техническое описание	
	<u>Прилагаемые документы</u>	
705-3-27.88 СС.С01	Спецификация оборудования	альбом 4
705-3-27.88 СС.ВМ	Ведомость потребности в материалах	альбом 4

Мин. «Архитект. Проектное и конструкторское бюро»


Типовой проект разработан в соответствии с действующими нормами и правилами и предусматривает мероприятия, обеспечивающие взрывную, взрывопожарную и пожарную безопасность при эксплуатации зданий

Гл. инженер проекта Сериков *С*

10248/1

Привязан			
Инв. №			
705-3-27.88-СС			
Гип	Сериков	<i>С</i>	
Нач. отд.	Остапенко	<i>О</i>	
Гл. спец.	Трибачев	<i>Т</i>	
Нач. гр.	Головченко	<i>Г</i>	
Проб.	Головченко	<i>Г</i>	
Инж.	Лазина	<i>Л</i>	
Н. контрол.	Нарыкова	<i>Н</i>	
Хранилище взрывчатых материалов емкостью 10 тонн		Станд.	Лист / Листов
Общие данные		Р	1 / 3
		ЮЖГИПРОРУДА	

Альбом 2

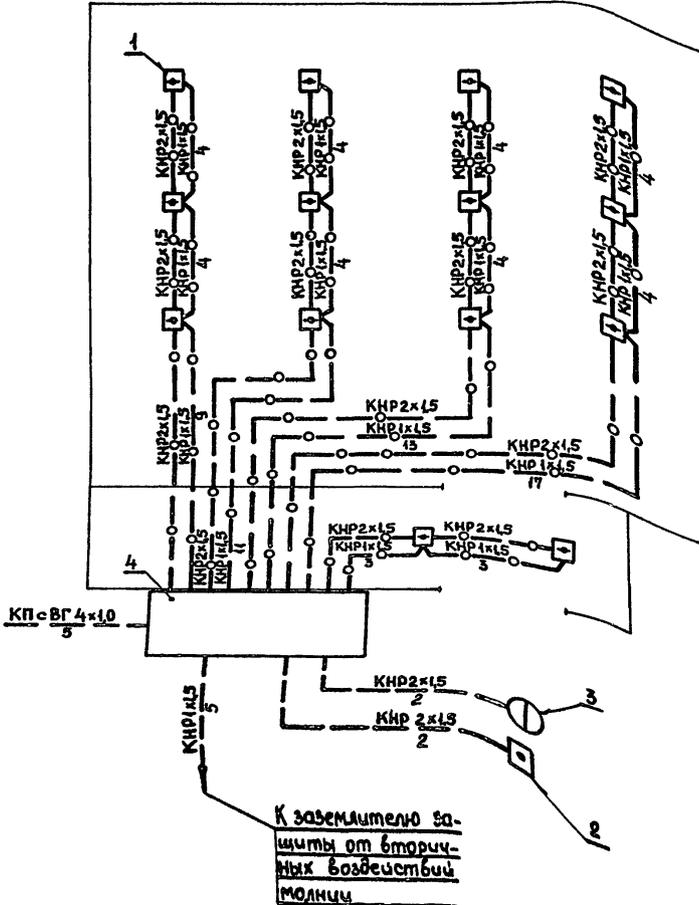

Инв. № пров. Подписи и дата

Инв. №	Прибыл



Марка поз.	Обозначение	Наименование	Кол.	Примеч.
1		Извещатель ТРВ-2	14	
2		Извещатель ИПР	1	
3		Аппарат телефонный ТА-1321	1	
4		Коробка У614А	1	
		Кабель КПсВГ 4x10	5	м
		ГОСТ 1508-78Е		
		Кабель КНР 2x15	92	м
		КНР 1x15	93	м
		ГОСТ 7866.1-76		

10248/1		705-3-27.88-СС		
Нач. отд.	Остапенко	Хранилище взрывчатых материалов емкостью 70 тонн	Станд. лист	Листов
Гл. спец.	Грубачев		Р	2
Нач. гр.	Головенский		ЮЖТ ИПРОРУДА	
Проб.	Вдовенский			
Инж.	Лазута	Схема расположения сети связи и сигнализации		
Н. контр.	Новикова			

Копировал Гусенко

Формат А3

Ансамбль 2

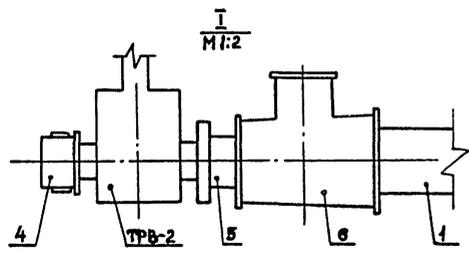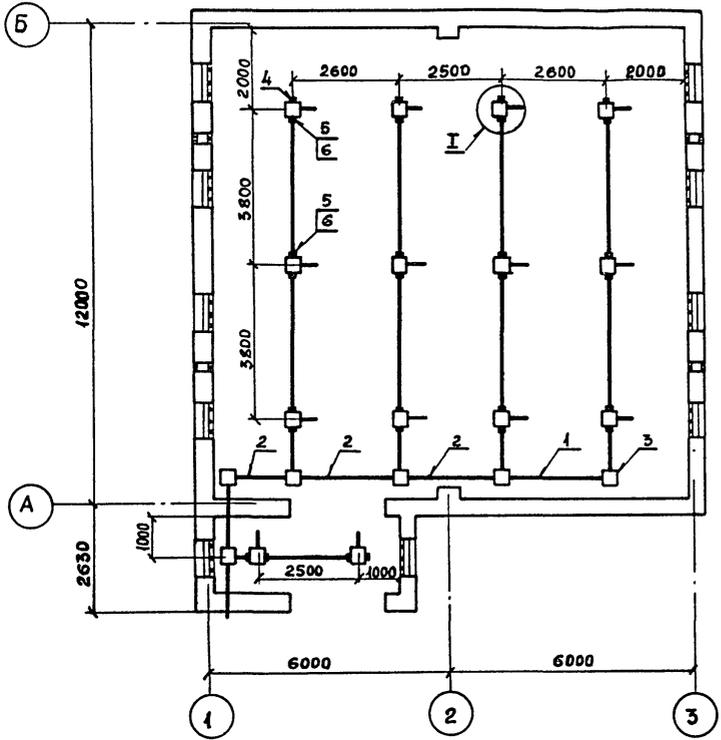

Марка поз.	Обозначение	Наименование	Кол.	Примеч.
1		Труба 32 x 2 x 5000 в ГОСТ 40704-76 Б-2 ГОСТ 10705-80	36	М
2		Труба 50 x 2 x 5000 в ГОСТ 40704-76 Б-2 ГОСТ 10705-80	18	М
3		Коробка У996М2 ТУ36-2415-84	6	
4		Колпак 15 ГОСТ 8962-75	5	
5		Футорка 25x15 ГОСТ 8960-75	23	
6		Тройник 32x20x25 ГОСТ 8950-75	23	
		Полоса Б-24x40 ГОСТ 105-76 Ст 3кп ГОСТ 380-74	11	М Крепление труб

Инв. № набл. Подпись и дата Взам. инв. №

Привязан



Нач. отд.	Остапенко	1984
Гл. спец.	Трубачев	1984
Нач. гр.	Голобенский	1984
Пров.	Голобенский	1984
Инж.	Лагута	1984
Инв. №		
Н. контр.	Новикова	1984

10248/1
705-3-27.88-СС

Хранилище взрывчатых материалов емкостью 70 тонн
План расположения конструкции для установки извещателей и прокладки кабелей

Старый лист	Листов
Р	3
ЮЖГИПРОРЧДА	

Лямбам 2

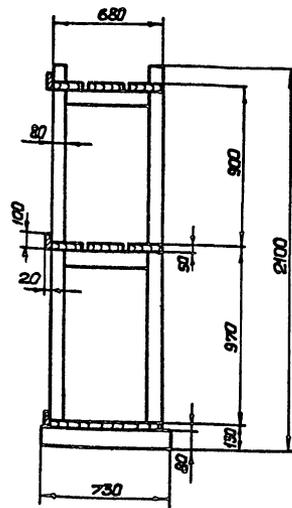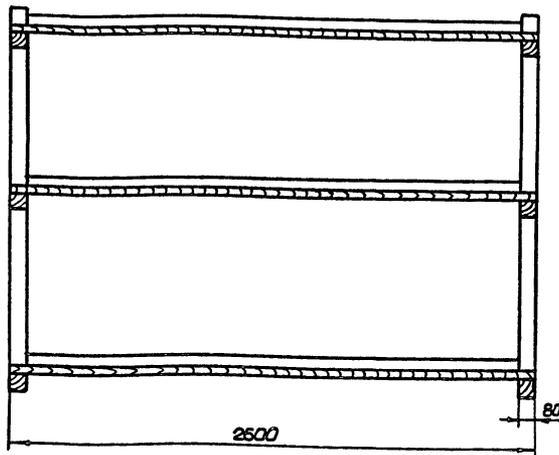

1. Стелмаж собирать на деревянных настилах
2. В случае применения железных гвоздей, головки последних утопить в дерево на глубину не менее 5мм и зашпаклевать.
3. Доски полок стелмажей, за исключением нижней полки, настигать с промежутком 2,5см.
4. Поверхность стелмажа покрыть огнезащитной краской.
5. Для изготовления стелмажей применять древесину хвойных пород влажностью не более 25%
6. Объем древесины - 0,33 м³

Шифр, материал, профиль и высота, Вид ламбам



Привязан:			
Шифр	м³		

ГЛП	Сериков	Ры
Науч.отд.	Бершатак	Зы
П.Т.В.Н.	Шимитко	С
Рук.гр.	Манашоб	С
Рук.гр.	Никитин	С
Пробер.	Буника	С
Разработ.	Матвеева	С
И.контр.	Шапошник	С

102484
705-3-27.88-ТХ-В01

Стелмаж 2600×730×2100	Статус	Лист	Листов
Общий вид	Р		1
НОЖИПРОРУДА			

Льбом 2

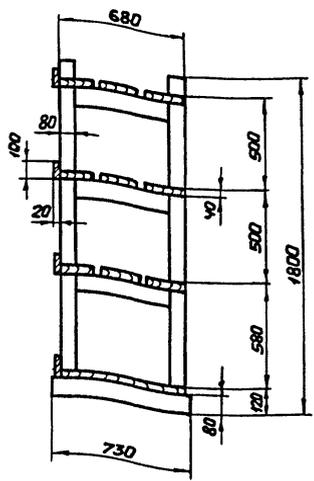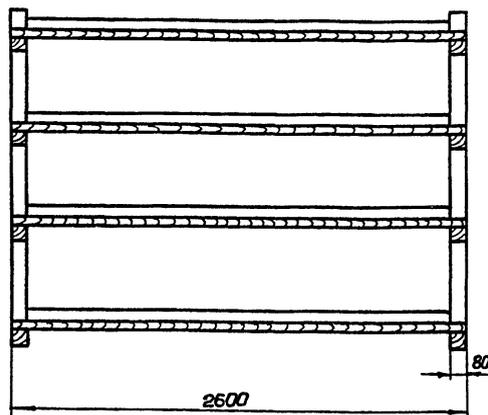

1. Стелмаж собирать на деревянных нагелях.
2. В случае применения железных гвоздей, головки последних утопить в дерево на глубину не менее 5мм и зашпаклевать.
3. Доски полак стелмажей, за исключением нижней полки, настилать с промежутком 2,5см.
4. Поверхность стелмажей покрыта огнезащитной краской.
5. Для изготовления стелмажей применять древесину хвойных пород влажностью не более 25%.
6. Объем древесины - 0,39м³.

Уч. в. Метод. Подпись и дата
Взнос, руб. в год

Прибыло:		ГМП	Сериков	
		нач. отп.	Белошанка	
		гл. техн.	Шмитько	
		нач. гр.	Маташов	
		нач. ер.	Никитин	
		провер.	Бумина	
		разраб.	Матвеева	
		Н. контр.	Швацман	

10248/1

705-3-27.88-ТХ.В02

Стелмаж 2600×730×1800			Стобы	Лист	Листов
Общий бид			Р		1
ЮЖГИПРОРУД					

Копирован Витинук
Формат А3

Альбом 2

Обозначение чертежа	Наименование	Кол.	Примеч
5.407-43 Вып. 1 л. 36	Планка переходная	4	
5.407-77. 2.210	Конструкция	1	
4.407-233-018	Кронштейн со светильни-		
	ком исполн1	1	

Прибязан			

Инв. №	ТИП	Сериков	С
Нач. отд.	Остапенко	В	В
Л. спец.	Дмитриев	В	В
Нач. гр.	Романовский	В	В
Проб.	Урина	В	В
Разраб.	Федченко	В	В
Н. контр.	Нобикова	В	02.11.88

705-3-27.88- ЭО. НК1

Ведомость электромонтажных конструкций, подлежащих изготовлению в МЭЗ

Стадия	Лист	Листов
Р		1

ЮЖГИПРОРЧДА

23

Наименование и техническая характеристика изделия, материала	Тип, марка	Ед. изм.	Количество
Палоса 4x40 ГОСТ 103-76 Вст 3 кл 2 ГОСТ 535-79		кг	10
Круж 812 ГОСТ 2590-71 Вст 3 кл 2 ГОСТ 535-79		кг	10
Профиль 25x10 длиной 1000	К101/142	шт	1
Кронштейн для крепления светильника массой до 10 кг	УИ16У3	шт	1
Провод 4x25 ГОСТ 6323-79	АПВ-380	м	30

Прибязан			

Инв. №	ТИП	Сериков	С
Нач. отд.	Остапенко	В	В
Л. спец.	Дмитриев	В	В
Нач. гр.	Романовский	В	В
Проб.	Урина	В	В
Разраб.	Федченко	В	В
Н. контр.	Нобикова	В	02.11.88

10248/1

705-3-27.88- ЭО. НК2

Ведомость изделий и материалов для изготовления электромонтажных конструкций и деталей в МЭЗ

Стадия	Лист	Листов
Р		1

ЮЖГИПРОРЧДА

ЦЕНТРАЛЬНЫЙ ИНСТИТУТ ТИПОВОГО ПРОЕКТИРОВАНИЯ

ГОССТРОЯ СССР

КИЕВСКИЙ ФИЛИАЛ

г. Киев-57 ул. Эжена Потье № 12

27/8
Заказ № 6124/1 Инв. № 10248/1 Тираж 60
Сдано в печать 22/5 1990 Цена 1.90